



РАБОЧИЙ ПРОЕКТ

*Капитальный ремонт здания химводоочистки №1
(ХВО-1) АО "СЕВКАЗЭНЕРГО" в г.Петропавловск*

Альбом - ЭМО

Электрооборудование

Заказчик: АО "СЕВКАЗЭНЕРГО" _____

Директор ТОО "ЭНЕРГОИНФОРМПРОЕКТ" Хлебников С.И. _____

ГИП ТОО "ЭНЕРГОИНФОРМПРОЕКТ" Каурбаев А.  _____

Темиртау
2024 г.

Ведомость рабочих чертежей основного комплекта

Лист	Наименование	Примечание
1	Общие данные (начало)	
2	Общие данные (окончание)	
3	Принципиальная однолинейная схема ГРШ1	
4	Таблица осветительной распределительной сети рабочего освещения ЩО1	
5	Таблица осветительной распределительной сети рабочего освещения ЩО2	
6	Таблица осветительной распределительной сети аварийного освещения ЩА01	
7	Таблица осветительной распределительной сети аварийного освещения ЩА02	
8	Принципиальная однолинейная схема ЩС1	
9	Принципиальная однолинейная схема ЩС2	
10	План расположения осветительного оборудования и прокладки электрических сетей 1-го этажа	
11	План расположения осветительного оборудования и прокладки электрических сетей 2-го этажа	
12	План расположения осветительного оборудования и прокладки электрических сетей 3-го этажа	
13	План расположения розеток и прокладки электрических сетей 1-го этажа	
14	План расположения розеток и прокладки электрических сетей 2-го этажа	
15	План расположения электрооборудования и прокладки электрических сетей 1-го этажа	
16	Кабельный журнал	

Ведомость ссылочных и прилагаемых документов

Обозначение	Наименование	Примечание
	<u>Ссылочные документы</u>	
ПУЭ РК	“Правила устройства электроустановок РК”	
	<u>Прилагаемые документы</u>	
ЭМО.С	Спецификация оборудования, изделий и материалов	Листов 3

Ведомость объемов строительных и монтажных работ

Наименование	Ед. изм.	Кол.	Примечание
Установка главных распределительных шкафов ГРШ1	шт.	1	
Установка распределительных шкафов	шт.	2	
Установка щитов освещения	шт.	4	
Установка автоматических выключателей в распределительные щитки	шт.	40	
Установка розеток 220В	шт.	151	
Установка выключателей	шт.	75	
Установка магнитных пускателей	шт.	6	
Крепление светильников	шт.	635	
Прокладка кабельной линии в гофрированной трубе	м	8600	





Взам. инв. №
Подпись и дата
Инв. № подл.

В настоящем рабочем проекте все принятые технические решения по сетевым сооружениям, оборудованию и технологической части предусмотрены и разработаны в полном соответствии с действующими на дату выпуска проекта нормами и правилами.
При соблюдении правил технической эксплуатации, а также требований техники безопасности, включая электро-, пожаро- и взрывобезопасность, эксплуатация запроектированной электроустановки, сооруженной по данному проекту, безопасна.

Главный инженер проекта  Каурбаев А.

-ЭМО

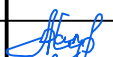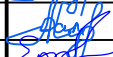Капитальный ремонт здания химводоочистки №1 (ХВО-1) АО
“СВКАЗЭНЕРГО” в г.Петропавловск

Изм.	Кол.уч.	Лист	Ндоп.	Подп.	Дата	Электробоудование ХВО-1	Стадия	Лист	Листов
							РП	1	16
ГИП		Каурбаев А.			10.24	Общие данные (начало)	ТОО “ЭНЕРГОИНФОРМПРОЕКТ”		
Проверил		Каурбаев А.			10.24				
Разработ.		Ергали Е.Р.			10.24				
Норм.контр.		Ахметов			10.24				

Копировал: #####

Формат: А3

Общие данные





Данный раздел чертежей по объекту "Капитальный ремонт здания химводоочистки №1 (ХВО-1) АО "СВКАЗЭНЕРГО" в г.Петропавловск " разработаны на основании технического задания и в соответствии со следующими нормативными документами:


- СНиП РК 4.04.10-2002 "Электротехнические устройства";
- ГОСТ 21.613-1988 - "Силовое электрооборудование";
- СН РК 4.04-19-2003 - "Инструкция по проектированию силового и осветительного оборудования промышленных предприятий".

По обеспечению надежности электроснабжения объект относится к III категории.

В качестве осветительных устройств применены светодиодные светильники. Электромонтажные работы выполнить в соответствии с ПУЭ РК.

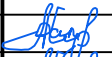Установленная мощность 34,52кВт
 Расчетная мощность 26кВт
 Расчетный ток 43,9А

Взам. инв. N											
	Подпись и дата	-ЭМО									
Капитальный ремонт здания химводоочистки №1 (ХВО-1) АО "СВКАЗЭНЕРГО" в г.Петропавловск											
Изм.		Кол.уч.	Лист.	Ндоп.	Подп.	Дата					
						Электрооборудование ХВО-1	Стадия	Лист	Листов		
ГИП			Каурдаев А.			10.24	РП	2	16		
Проверил		Каурдаев А.			10.24	ТОО "ЭНЕРГОИНФОРМПРОЕКТ"					
Разработ.		Ергали Е.Р.			10.24						
Норм.контр.		Ахметов			10.24						
Инв. N подл.											

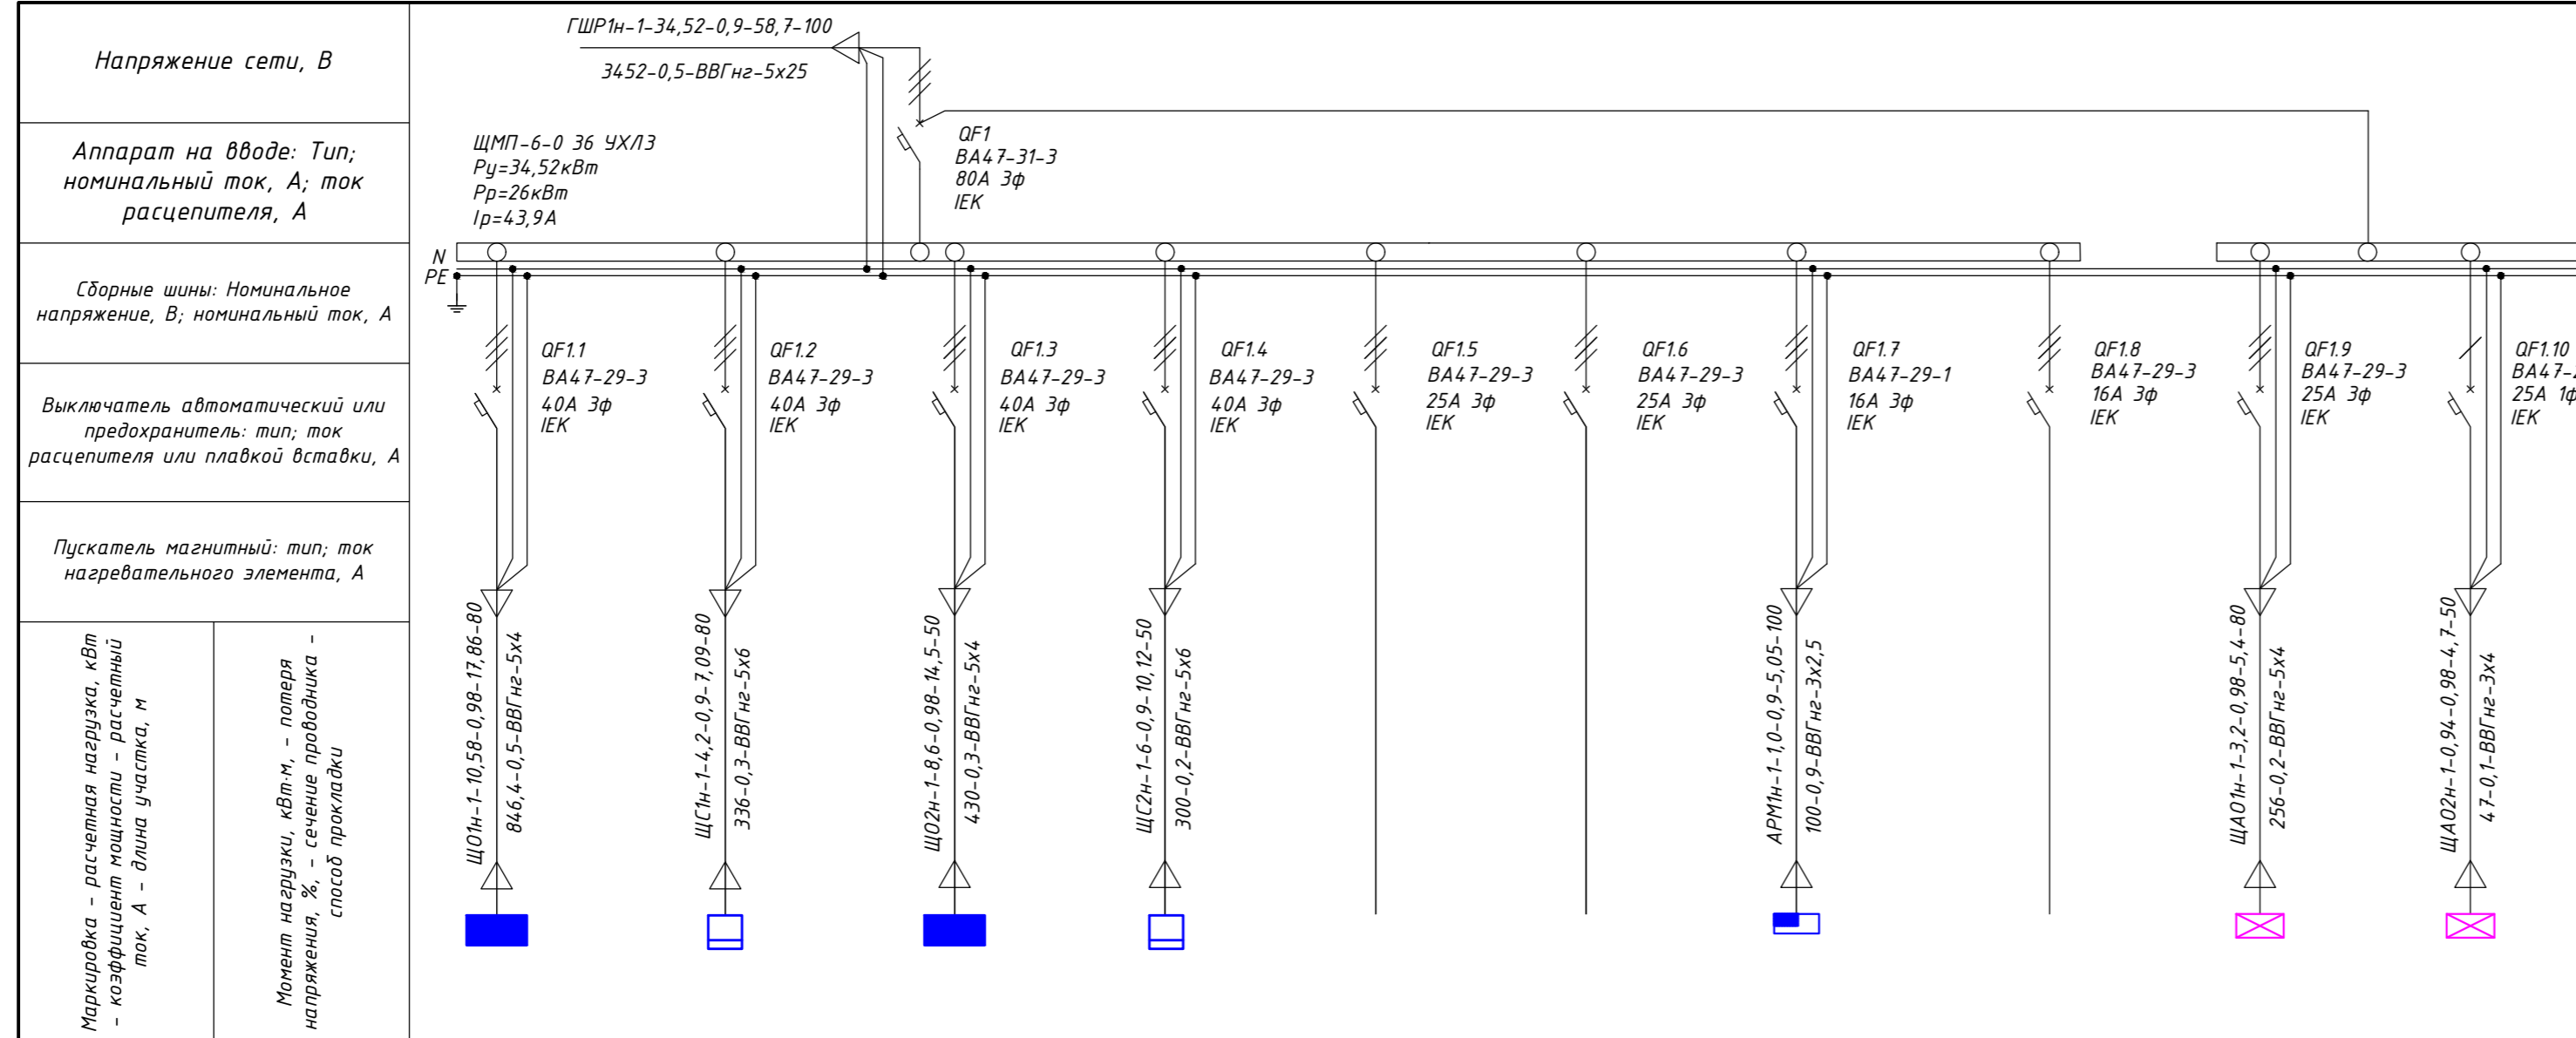

Обозначение по плану	ЩО1	ЩС1	ЩО2	ЩС2	-	-	АРМ1	-	ЩАО1	ЩАО2
Установленная мощность, кВт	10,58	4,2	8,6	6	-	-	1	-	3,2	0,94
Номинальный ток, А	17,86	7,09	14,5	10,12	-	-	5,05	-	5,4	4,7
Наименование	Щит освещения ЩО1	Щит силовой ЩС1	Щит освещения ЩО2	Щит силовой ЩС2	Резерв	Резерв	Прибор пожарной сигнализации, P=1кВт, 220В	Резерв	Щит аварийного освещения ЩАО1	Щит аварийного освещения ЩАО2

1. В металлическом щитке установить автоматические выключатели QF1, QF1.1...QF1.10.

Взам. инв. N
Подпись и дата
Инв. N подл.

						-ЭМО		
						Капитальный ремонт здания химводоочистки №1 (ХВО-1) АО "СВКАЗЭНЕРГО" в г.Петропавловск		
Изм.	Кол.уч.	Лист	Издок.	Подп.	Дата			
						Электрооборудование ХВО-1		
						Стадия	Лист	Листов
						РП	3	16
						Принципиальная однолинейная схема ГРШ1		
ГИП	Каурбаев А.				10.24			
Проверил	Каурбаев А.				10.24			
Разработ.	Ергали Е.Р.				10.24			
Норм.контр.	Ахметов				10.24			

Таблица осветительной распределительной сети рабочего освещения Щ01

Данные распределительного щита	Предохранитель или автоматический выключатель		Номер распределительной линии	Распределительная линия до магнитного пускателя						Пусковой аппарат		Линия к электроприемнику				Электроприемник					Наименование электроприемника
	Тип автоматического выключателя	Номинальный ток, А		Rp, кВт	Ip, А	Марка провода	Число и сечение проводов	Способ прокладки проводов	Длина, м	Тип	Rн, кВт	Марка провода	Число и сечение проводов	Способ прокладки проводов	Длина, м	Номер по плану	Тип	Rн, кВт	Ip, А	Условное обозначение по плану	
Щ01	ВА47-29-1	16	Гр1	0,76	3,83	-	-	-	-	-	-	ВВГнг	3x1,5	открыто	200	-	-	-	-	○	Освещение
От ГЩР1	ВА47-29-3	16	Гр.2	2,4	4,05	-	-	-	-	-	-	ВВГнг	5x1,5	открыто	120	-	-	-	-	◻	Освещение
///												ВВГнг	3x1,5	открыто	350					○	
ВА47-29-3	ВА47-29-3	16	Гр.3	2,8	4,72	-	-	-	-	-	-	ВВГнг	5x1,5	открыто	140	-	-	-	-	◻	Освещение
In.=32A												ВВГнг	3x1,5	открыто	200					○	
Pу=10,58кВт	ВА47-29-3	16	Гр.4	3,5	7,0	-	-	-	-	-	-	ВВГнг	5x1,5	открыто	300	-	-	-	-	○	Освещение
Pp=7,4кВт	ВА47-29-3	16	Гр.5	1,12	1,89	-	-	-	-	-	-	ВВГнг	5x1,5	открыто	100	-	-	-	-	◻	Освещение
Ip.=12,5A												ВВГнг	3x1,5	открыто	200					○	
	ВА47-29-1	16	-	-	-	-	-	-	-	-	-	-	-	-	-	-	-	-	-	-	Резерв

Взам. инв. N
Подпись и дата
Инв. N подл.

						-ЭМО		
						Капитальный ремонт здания химводоочистки №1 (ХВО-1) АО "СВКАЗЭНЕРГО" в г.Петропавловск		
Изм.	Кол.уч.	Лист.	Ндок.	Подп.	Дата			
						Электрооборудование ХВО-1		
						Стадия	Лист	Листов
						РП	4	16
ГИП	Каирбаев А.				10.24	Таблица осветительной распределительной сети рабочего освещения Щ01 ТОО "ЭНЕРГОИНФОРМПРОЕКТ"		
Проверил	Каирбаев А.				10.24			
Разработ.	Ергали Е.Р.				10.24			
Норм.контр.	Ахметов				10.24			

Таблица осветительной распределительной сети рабочего освещения Щ02

Данные распределительного щита	Предохранитель или автоматический выключатель		Номер распределительной линии	Распределительная линия до магнитного пускателя						Пусковой аппарат		Линия к электроприемнику				Электроприемник					Наименование электроприемника	
	Тип автоматического выключателя	Номинальный ток, А		Рр, кВт	Ip, А	Марка провода	Число и сечение проводов	Способ прокладки проводов	Длина, м	Тип	Рн, кВт	Марка провода	Число и сечение проводов	Способ прокладки проводов	Длина, м	Номер по плану	Тип	Рн, кВт	Ip, А	Условное обозначение по плану		
Щ02	А	ВА47-29-1	16	Гр2.1	1,72	8,68	-	-	-	-	-	-	ВВГнг	3x1,5	открыто	200	-	-	-	-	○	Освещение
От ГЩР1	В	ВА47-29-1	16	Гр2.2	2,08	10,5	-	-	-	-	-	-	ВВГнг	3x1,5	открыто	200	-	-	-	-	○	Освещение
ВА47-29-3	С	ВА47-29-1	16	Гр2.3	0,6	3,03	-	-	-	-	-	-	ВВГнг	3x1,5	открыто	200	-	-	-	-	○	Освещение
Ип.=32А	А	ВА47-29-1	16	Гр2.4	1,76	8,9	-	-	-	-	-	-	ВВГнг	3x1,5	открыто	300	-	-	-	-	○	Освещение
Рy=8,6кВт	В	ВА47-29-1	16	Гр2.5	2,44	12,32	-	-	-	-	-	-	ВВГнг	3x1,5	открыто	300	-	-	-	-	○	Освещение
Рр=6кВт	С	ВА47-29-1	16	-	-	-	-	-	-	-	-	-	-	-	-	-	-	-	-	-	○	Освещение
Ip.=10,1А		ВА47-29-1	16	-	-	-	-	-	-	-	-	-	-	-	-	-	-	-	-	-	-	Резерв
		ВА47-29-1	16	-	-	-	-	-	-	-	-	-	-	-	-	-	-	-	-	-	-	Резерв

Взам. инв. N
Подпись и дата
Инв. N подл.

						-ЭМО		
						Капитальный ремонт здания химводоочистки №1 (ХВО-1) АО "СВКАЗЭНЕРГО" в г.Петропавловск		
Изм.	Кол.уч.	Лист.	Ндок.	Подп.	Дата			
						Электрооборудование ХВО-1		
						Стадия	Лист	Листов
						РП	5	16
ГИП	Каирбаев А.				10.24	Таблица осветительной распределительной сети рабочего освещения Щ02 ТОО "ЭНЕРГОИНФОРМПРОЕКТ"		
Проверил	Каирбаев А.				10.24			
Разработ.	Ергали Е.Р.				10.24			
Норм.контр.	Ахметов				10.24			

Таблица осветительной распределительной сети аварийного освещения ЩА01

Данные распределительного щита	Предохранитель или автоматический выключатель		Номер распределительной линии	Распределительная линия до магнитного пускателя						Пусковой аппарат		Линия к электроприемнику				Электроприемник					Наименование электроприемника	
	Тип автоматического выключателя	Номинальный ток, А		Rp, кВт	Ip, А	Марка провода	Число и сечение проводов	Способ прокладки проводов	Длина, м	Тип	Rн, кВт	Марка провода	Число и сечение проводов	Способ прокладки проводов	Длина, м	Номер по плану	Тип	Rн, кВт	Ip, А	Условное обозначение по плану		
ЩА01 A	ВА47-29-1	16	Гр1а	0,2	1,01	-	-	-	-	-	-	ВВГнг	3x1,5	открыто	200	-	-	-	-		Освещение	
	ВА47-29-3	16	Гр2а	1,12	1,89	-	-	-	-	-	-	ВВГнг	5x1,5	открыто	100	-	-	-	-		Освещение	
												ВВГнг	3x1,5	открыто	200							
	In.=20A	ВА47-29-3	16	Гр3а	1,4	2,36	-	-	-	-	-	-	ВВГнг	5x1,5	открыто	100	-	-	-	-		Освещение
													ВВГнг	3x1,5	открыто	300						
	Pu=3,2кВт	ВА47-29-3	16	Гр4а	0,28	0,47	-	-	-	-	-	-	ВВГнг	5x1,5	открыто	100	-	-	-	-		Освещение
													ВВГнг	3x1,5	открыто	100						
	Ip.=4,56A	ВА47-29-3	16	Гр5а	0,2	1,01	-	-	-	-	-	-	ВВГнг	3x1,5	открыто	200	-	-	-	-		Освещение
													ВВГнг	3x1,5	открыто	100						
	B	ВА47-29-1	16	Гр5а	0,2	1,01	-	-	-	-	-	-	ВВГнг	3x1,5	открыто	200	-	-	-	-		Освещение
ВА47-29-1		16	-	-	-	-	-	-	-	-	-	-	-	-	-	-	-	-	-	-	Резерв	
C																						

Взам. инв. N
Подпись и дата
Инв. N подл.

						-ЭМО					
						Капитальный ремонт здания химводоочистки №1 (ХВО-1) АО "СВКАЗЭНЕРГО" в г.Петропавловск					
Изм.	Кол.уч.	Лист	Индок.	Подп.	Дата	Электрооборудование ХВО-1			Стадия	Лист	Листов
									РП	6	16
ГИП		Каирбаев А.			10.24	Таблица осветительной распределительной сети аварийного освещения ЩА01			ТОО "ЭНЕРГОИНФОРМПРОЕКТ"		
Проверил		Каирбаев А.			10.24						
Разработ.		Ергали Е.Р.			10.24						
Норм.контр.		Ахметов			10.24						

Таблица осветительной распределительной сети аварийного освещения ЩА02

Данные распределительного щита	Предохранитель или автоматический выключатель		Номер распределительной линии	Распределительная линия до магнитного пускателя						Пусковой аппарат		Линия к электроприемнику				Электроприемник					Наименование электроприемника
	Тип автоматического выключателя	Номинальный ток, А		Рр, кВт	Ip, А	Марка провода	Число и сечение проводов	Способ прокладки проводов	Длина, м	Тип	Рн, кВт	Марка провода	Число и сечение проводов	Способ прокладки проводов	Длина, м	Номер по плану	Тип	Рн, кВт	Ip, А	Условное обозначение по плану	
ЩА02	А	ВА47-29-1	16	Гр1а	0,36	2,0	-	-	-	-	-	ВВГнг	3x1,5	открыто	200	-	-	-	-	⌘	Освещение
От ГШР1	В	ВА47-29-1	16	Гр2а	0,2	1,13	-	-	-	-	-	ВВГнг	3x1,5	открыто	200	-	-	-	-	⌘	Освещение
ВА47-29-3	С	ВА47-29-1	16	Гр3а	0,18	1,02	-	-	-	-	-	ВВГнг	3x1,5	открыто	200	-	-	-	-	⌘	Освещение
In.=20А		ВА47-29-1	16	Гр6а	0,2	1,13	-	-	-	-	-	ВВГнг	3x1,5	открыто	300	-	-	-	-	⌘	Освещение
Py=0,94кВт		ВА47-29-1	16	-	-	-	-	-	-	-	-										Резерв
Pp=0,8кВт																					
Ip.=4,04А																					

Взам. инв. N
Подпись и дата
Инв. N подл.

						-ЭМО		
						Капитальный ремонт здания химводоочистки №1 (ХВО-1) АО "СВКАЗЭНЕРГО" в г.Петропавловск		
Изм.	Кол.уч.	Лист.	Ндок.	Подп.	Дата			
						Электрооборудование ХВО-1		
						Стадия	Лист	Листов
						РП	7	16
ГИП	Каирбаев А.				10.24	Таблица осветительной распределительной сети аварийного освещения ЩА02 ТОО "ЭНЕРГОИНФОРМПРОЕКТ"		
Проверил	Каирбаев А.				10.24			
Разработ.	Ергали Е.Р.				10.24			
Норм.контр.	Ахметов				10.24			

Таблица силовой распределительной сети ЩС1

Данные распределительного щита	Предохранитель или автоматический выключатель		Номер распределительной линии	Распределительная линия до магнитного пускателя						Пусковой аппарат		Линия к электроприемнику				Электроприемник					Наименование электроприемника
	Тип автоматического выключателя	Номинальный ток, А		Рр, кВт	Ip, А	Марка провода	Число и сечение проводов	Способ прокладки проводов	Длина, м	Тип	Рн, кВт	Марка провода	Число и сечение проводов	Способ прокладки проводов	Длина, м	Номер по плану	Тип	Рн, кВт	Ip, А	Условное обозначение по плану	
ЩС1		16	Гр.1.1с	0,6	3,4	-	-	-	-	-	-	ВВГнг	3x2,5	скрыто	200	-	-	-	-		Розеточная группа 220В
От ГШР1		16	Гр.1.2с	0,6	3,4	-	-	-	-	-	-	ВВГнг	3x2,5	скрыто	200	-	-	-	-		Розеточная группа 220В
ВА47-29-3		16	Гр.1.3с	0,6	3,4	-	-	-	-	-	-	ВВГнг	3x2,5	скрыто	200	-	-	-	-		Розеточная группа 220В
In.=32А		16	Гр.1.4с	0,6	3,4	-	-	-	-	-	-	ВВГнг	3x2,5	скрыто	200	-	-	-	-		Розеточная группа 220В
Py=4,2кВт		16	Гр.1.5с	0,6	3,4	-	-	-	-	-	-	ВВГнг	3x2,5	скрыто	200	-	-	-	-		Розеточная группа 220В
Pp=3,6кВт		16	Гр.1.6с	0,6	3,4	-	-	-	-	-	-	ВВГнг	3x2,5	скрыто	200	-	-	-	-		Розеточная группа 220В
Ip.=5,6А		16	Гр.1.7с	0,6	3,4	-	-	-	-	-	-	ВВГнг	3x2,5	скрыто	200	-	-	-	-		Розеточная группа 220В
		16																			Резерв
		16																			Резерв
		16																			Резерв

Взам. инв. N
Подпись и дата
Инв. N подл.


						-ЭМО		
						Капитальный ремонт здания химводоочистки №1 (ХВО-1) АО "СВКАЗЭНЕРГО" в г.Петропавловск		
Изм.	Кол.уч.	Лист	Ндок.	Подп.	Дата			
						Электрооборудование ХВО-1		
						Стадия	Лист	Листов
						РП	8	16
						Принципиальная однолинейная схема ЩС1		
						ТОО "ЭНЕРГОИНФОРМПРОЕКТ"		
ГИП	Каирбаев А.				10.24			
Проверил	Каирбаев А.				10.24			
Разработ.	Ергали Е.Р.				10.24			
Норм.контр.	Ахметов				10.24			

Таблица силовой распределительной сети ЩС2

Данные распределительного щита	Предохранитель или автоматический выключатель		Номер распределительной линии	Распределительная линия до магнитного пускателя						Пусковой аппарат		Линия к электроприемнику				Электроприемник					Наименование электроприемника
	Тип автоматического выключателя	Номинальный ток, А		Рр, кВт	Ip, А	Марка провода	Число и сечение проводов	Способ прокладки проводов	Длина, м	Тип	Рн, кВт	Марка провода	Число и сечение проводов	Способ прокладки проводов	Длина, м	Номер по плану	Тип	Рн, кВт	Ip, А	Условное обозначение по плану	
ЩС2		16	Гр.2.1с	0,6	3,4	-	-	-	-	-	-	ВВГнг	3x2,5	скрыто	200	-	-	-	-		Розеточная группа 220В
От ГШР1		16	Гр.2.2с	0,6	3,4	-	-	-	-	-	-	ВВГнг	3x2,5	скрыто	200	-	-	-	-		Розеточная группа 220В
ВА47-29-3		16	Гр.2.3с	0,6	3,4	-	-	-	-	-	-	ВВГнг	3x2,5	скрыто	200	-	-	-	-		Розеточная группа 220В
In.=32А		16	Гр.2.4с	0,6	3,4	-	-	-	-	-	-	ВВГнг	3x2,5	скрыто	200	-	-	-	-		Розеточная группа 220В
Рy=6кВт		16	Гр.2.5с	0,6	3,4	-	-	-	-	-	-	ВВГнг	3x2,5	скрыто	200	-	-	-	-		Розеточная группа 220В
Рр=3,6кВт		16	Гр.2.6с	0,6	3,4	-	-	-	-	-	-	ВВГнг	3x2,5	скрыто	200	-	-	-	-		Розеточная группа 220В
Ip.=5,6А		16	Гр.2.7с	0,6	3,4	-	-	-	-	-	-	ВВГнг	3x2,5	скрыто	200	-	-	-	-		Розеточная группа 220В
		16	Гр.2.8с	0,6	3,4	-	-	-	-	-	-	ВВГнг	3x2,5	скрыто	200	-	-	-	-		Розеточная группа 220В
		16	Гр.2.9с	0,6	3,4	-	-	-	-	-	-	ВВГнг	3x2,5	скрыто	200	-	-	-	-		Розеточная группа 220В
		16	Гр.2.10с	0,6	3,4	-	-	-	-	-	-	ВВГнг	3x2,5	скрыто	200	-	-	-	-		Розеточная группа 220В

Взам. инв. N
Подпись и дата
Инв. N подл.

						-ЭМО				
						Капитальный ремонт здания химводоочистки №1 (ХВО-1) АО "СВКАЗЭНЕРГО" в г.Петропавловск				
Изм.	Кол.уч.	Лист	Индок.	Подп.	Дата					
						Электрооборудование ХВО-1		Стадия	Лист	Листов
						ХВО-1		РП	9	16
						Принципиальная однолинейная схема ЩС2		ТОО "ЭНЕРГОИНФОРМПРОЕКТ"		
ГИП		Каирбаев А.				10.24				
Проверил		Каирбаев А.				10.24				
Разработ.		Ергали Е.Р.				10.24				
Норм.контр.		Ахметов				10.24				

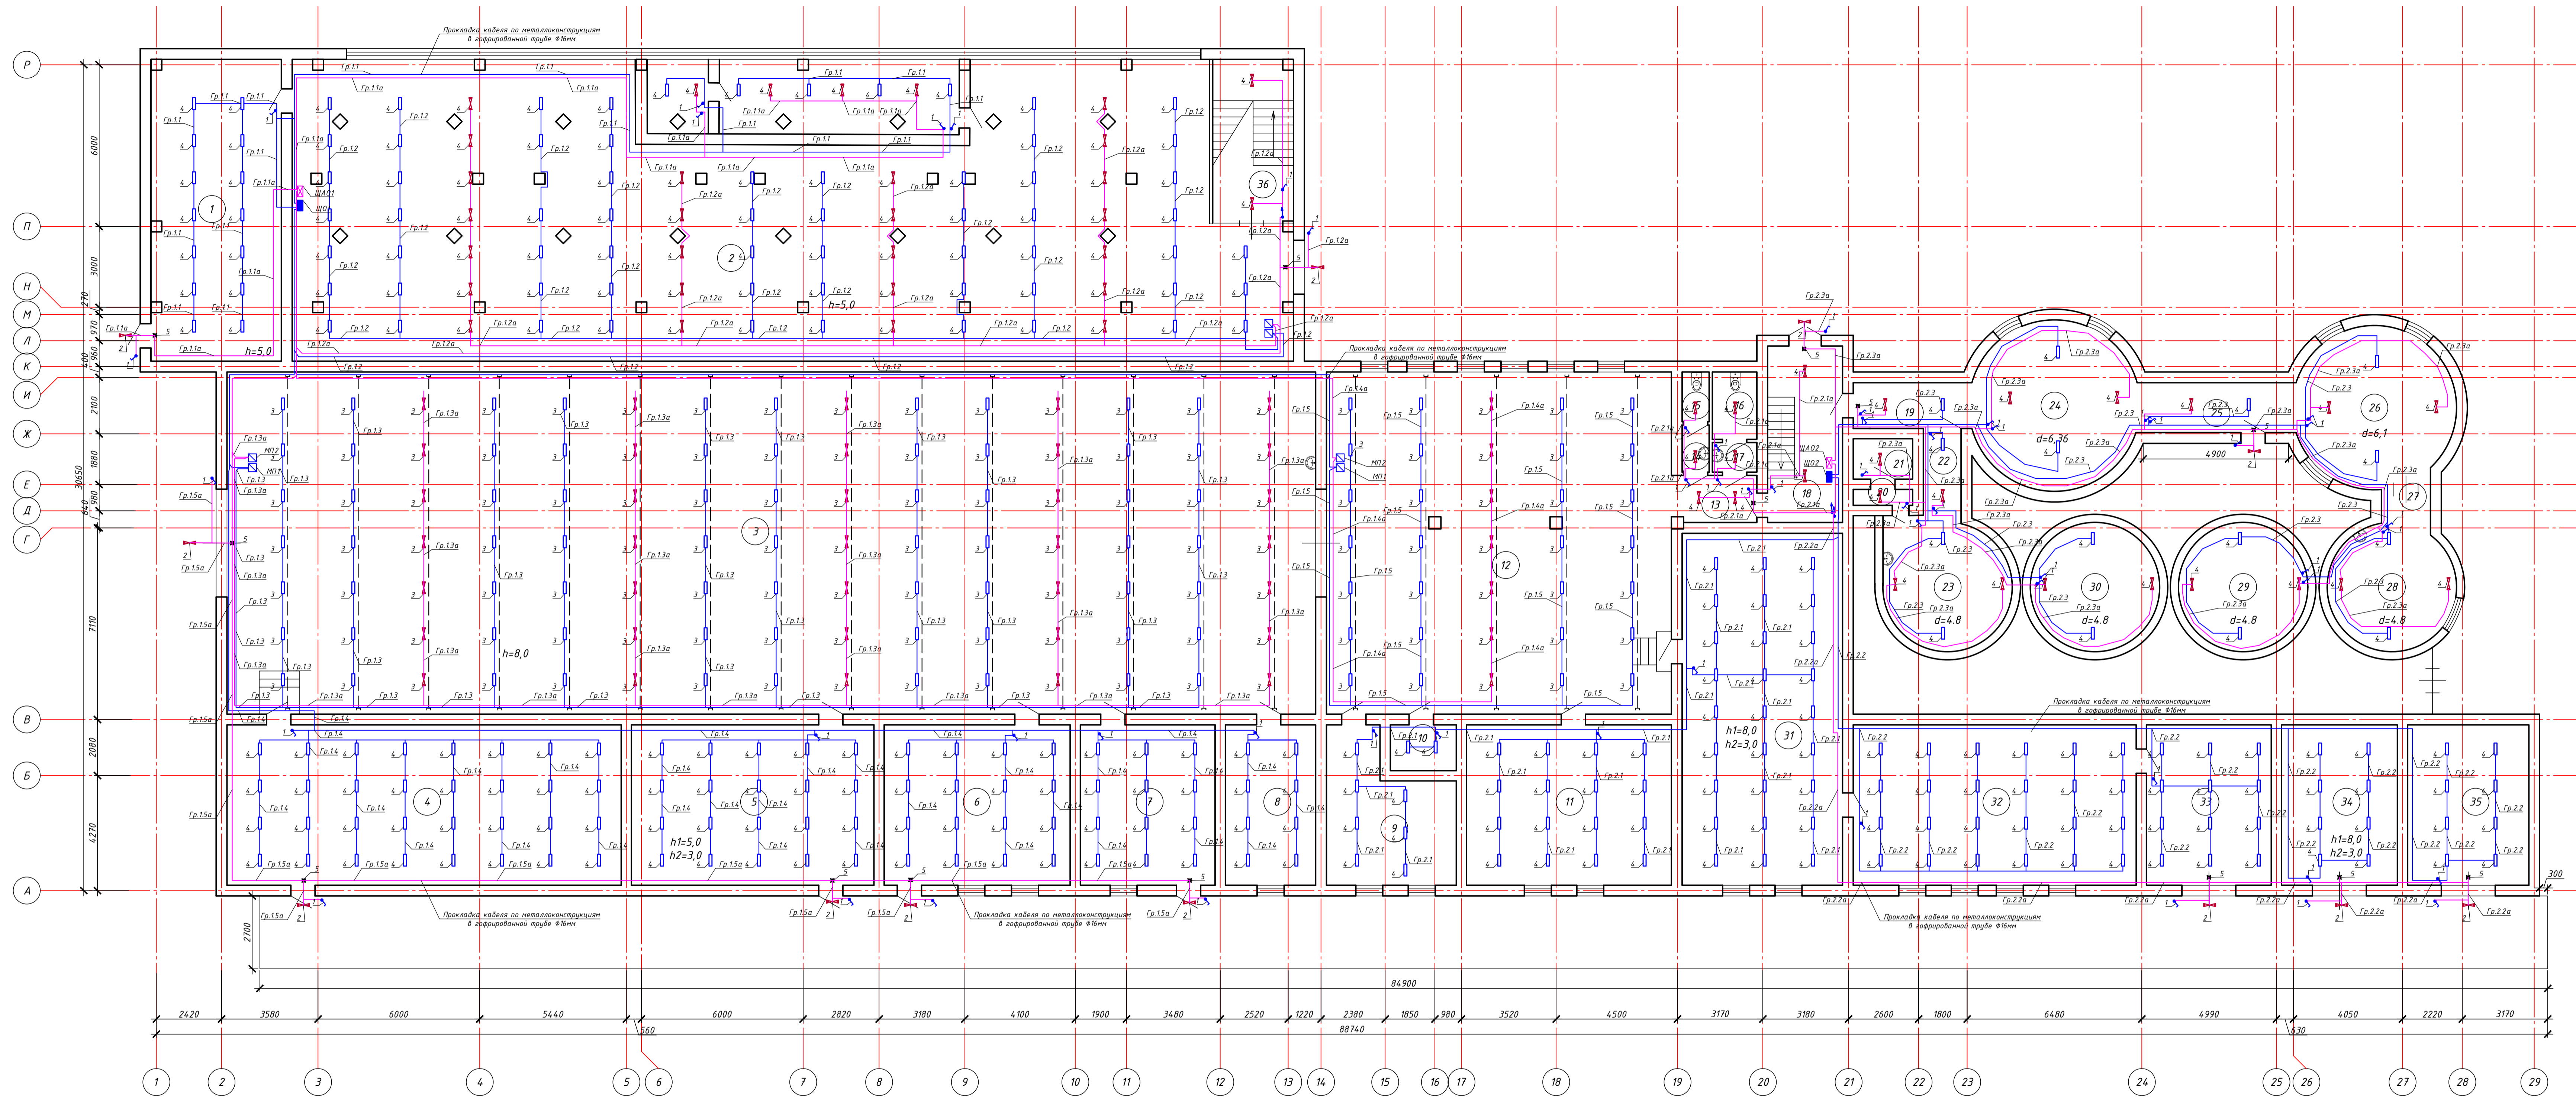

Условные обозначения

- Светильник группы аварийного освещения
- Светильник группы рабочего освещения
- Выключатель освещения, открытой установки, одноклавишный, IP54
- Световой указатель выхода "Шыку"
- Магнитный пускатель
- Щит аварийного освещения
- Щит рабочего освещения

1. Выключатели установить на высоте 0,8м от уровня пола.
2. Розетки групповой розеточной сети установить на высоте до 0,4м от уровня пола.
3. Распределительные коробки розеточной сети установить на высоте 2,5м от уровня пола, а осветительной сети на высоте 2,6м от уровня пола.
4. Прокладку розеточной и осветительной сетей произвести раздельными группами.
5. Линии групповой сети от распределительных щитков до светильников общего назначения и розеток выполнить трехпроводными. Нулевой рабочий (N) и нулевой защитный (PE) проводники в распределительных щитках подключить на разные контактные зажимы (система TN-S).
6. Выключатели общего освещения в помещениях установить со стороны дверной ручки на фазных проводниках сети.
7. Кабели прокладывать в штрабе под слоем штукатурки.
8. Допускается менять места установки светильников.
9. Сечения кабелей выбраны по назржкам электроприемников и проверены по длительно допустимым токовым нагрузкам и потере напряжения. Потери напряжения в осветительной сети в наиболее удаленной точке не превышают 2%.

Поз.	Обозначение	Наименование	Кол.	Масса ед., кг	Примечание
ЩО1, ЩО2	ЩРН-П-24-1 ЕК	Щиты распределительные, навесные, пластиковые, IP41	2		
ЩАО1, ЩАО2	ЩРН-П-12-1 ЕК	Щиты распределительные, навесные, пластиковые, IP41	2		
МТ1, МТ6	ПМ12-010-260	Магнитный пускатель в корпусе, IP54	6		
1	ВС20-1-1-ГБ "Гермес" ЕК	Выключатель одноклавишный для открытой установки и со световым индикатором 10А, 250В, IP44	56		
2	СДО-2-10 6500К ASD	Пржектор светодиодный, 10Вт, 220-240В, 800Лм, IP65	12		
3	ДСП45-40-105WP IP65	Светильник светодиодный пылевлагозащитный, 40Вт, 4340Лм, 220В	140		
4	ДСП45-40-105WP IP65	Светильник светодиодный пылевлагозащитный, 40Вт, 4340Лм, 220В	343		
5	ТЛ ЕМ 01-12-С15	Световой указатель выхода "Шыку"	12		
7	МРК 80X80	Распределительная коробка 80x80	500		
8	ЕК	Гофрированная труба, пластиковая, Ø8мм	1200		
9	ГОСТ 3066-80	Стальная нержавеющая труба (канал) диаметром 6мм	600		

Экспликация помещений 1-го этажа

№	Наименование	Площадь, м
1	Трансформаторная	53,7
2	Помещение ХВО	375,2
3	Помещение ХВО	513,1
4	Салевая	90,7
5	Салевая	53,6
6	Козульчатая	4,1
7	Фасованное отделение	29,8
8	Кабинет	19,9
9	Мастерская	23,9
10	Польская помещения	4,2
11	Электрощитовая	45,2
12	Помещение ХВО	162,2
13	Коридор	5,8
14	Санузел	1,8
15	Санузел	1,9
16	Санузел	4,1
17	Санузел	1,8
18	Лест.клетка	16,7
19	Коридор	7,5
20	Душевая	3,3
21	Сауна	2,5
22	Коридор	3,0
23	Остельный воды	18,1
24	Остельный воды	31,1
25	Коридор	10,9
26	Остельный воды	29,2
27	Коридор	3,1
28	Остельный воды	18,1
29	Остельный воды	18,1
30	Остельный воды	18,1
31	Известковая	75,0
32	Известковая	65,1
33	Известковая	27,5
34	Известковая	25,6
35	Известковая	26,8
36	Лест.клетка	18,2
Итого по этажу:		1399,5

-ЭМО

Капитальный ремонт здания кабельно-оптоволоконной сети (ХВО-1) АО "СЕВКАЗЭНЕРГО" в г.Петрозаводск					
Изм.	Кол.ч.	Лист	Изд.	Подп.	Дата
Гипр	Кашубин А.	10/24			
Проверил	Кашубин А.	10/24			
Разработ.	Евдоким Е.Р.	10/24			
Норм.контр.	Алимова	10/24			

Электроработодание	Статус	Лист	Листов
ХВО-1	РП	10	16

План расположения осветительного оборудования и прокладки электрических сетей 1-го этажа

ТОО "ЭНЕРГИИФОРМПРОЕКТ"

Копировать: #####

Формат: А2x3



Поз.	Обозначение	Наименование	Кол.	Масса ед., кг	Примечание
1	BC20-1-1-ГБ "Гермес" IEK	Выключатель одноклавишный для открытой установки и со световым индикатором 10А, 250В, IP44	16		
4	ДСП45-40-105WP IP65	Светильник светодиодный пылевлагозащитный, 40Вт, 4340Лм, 220В	121		
5	TL EM 01-12-С15	Световой указатель выхода "Шыгу"	2		
6	МРК 80x80	Распределительная коробка 80x80	200		
7	IEK	Гофрированная труба, пластиковая, Ф16мм	400		

Условные обозначения

- Светильник группы аварийного освещения
- Светильник группы рабочего освещения
- Выключатель освещения, открытой установки, одноклавишный, IP54
- Световой указатель выхода "Шыгу"
- Магнитный пускатель
- Щит аварийного освещения
- Щит рабочего освещения

Экспликация помещений 2-го этаж

№	Наименование	Площадь м
1	Лест.клетка	16,7
2	Лаборатория	9,7
3	Лаборатория	67,6
4	Подсобное помещение	11,7
5	Лаборатория	46,5
6	Лаборатория	8,7
7	Лаборатория	8,5
8	Лаборатория	23,1
9	Кабинет	7,5
10	Кабинет	16,6
11	Коридор	20,2
12	Кабинет	20,1
13	Коридор	5,8
14	Лест.клетка	18,2
Итого по этажу		280,9
Помещение		31,1
Цех		551,5
Кабинет		5,8
Итого по 1-му этажу		1411,4

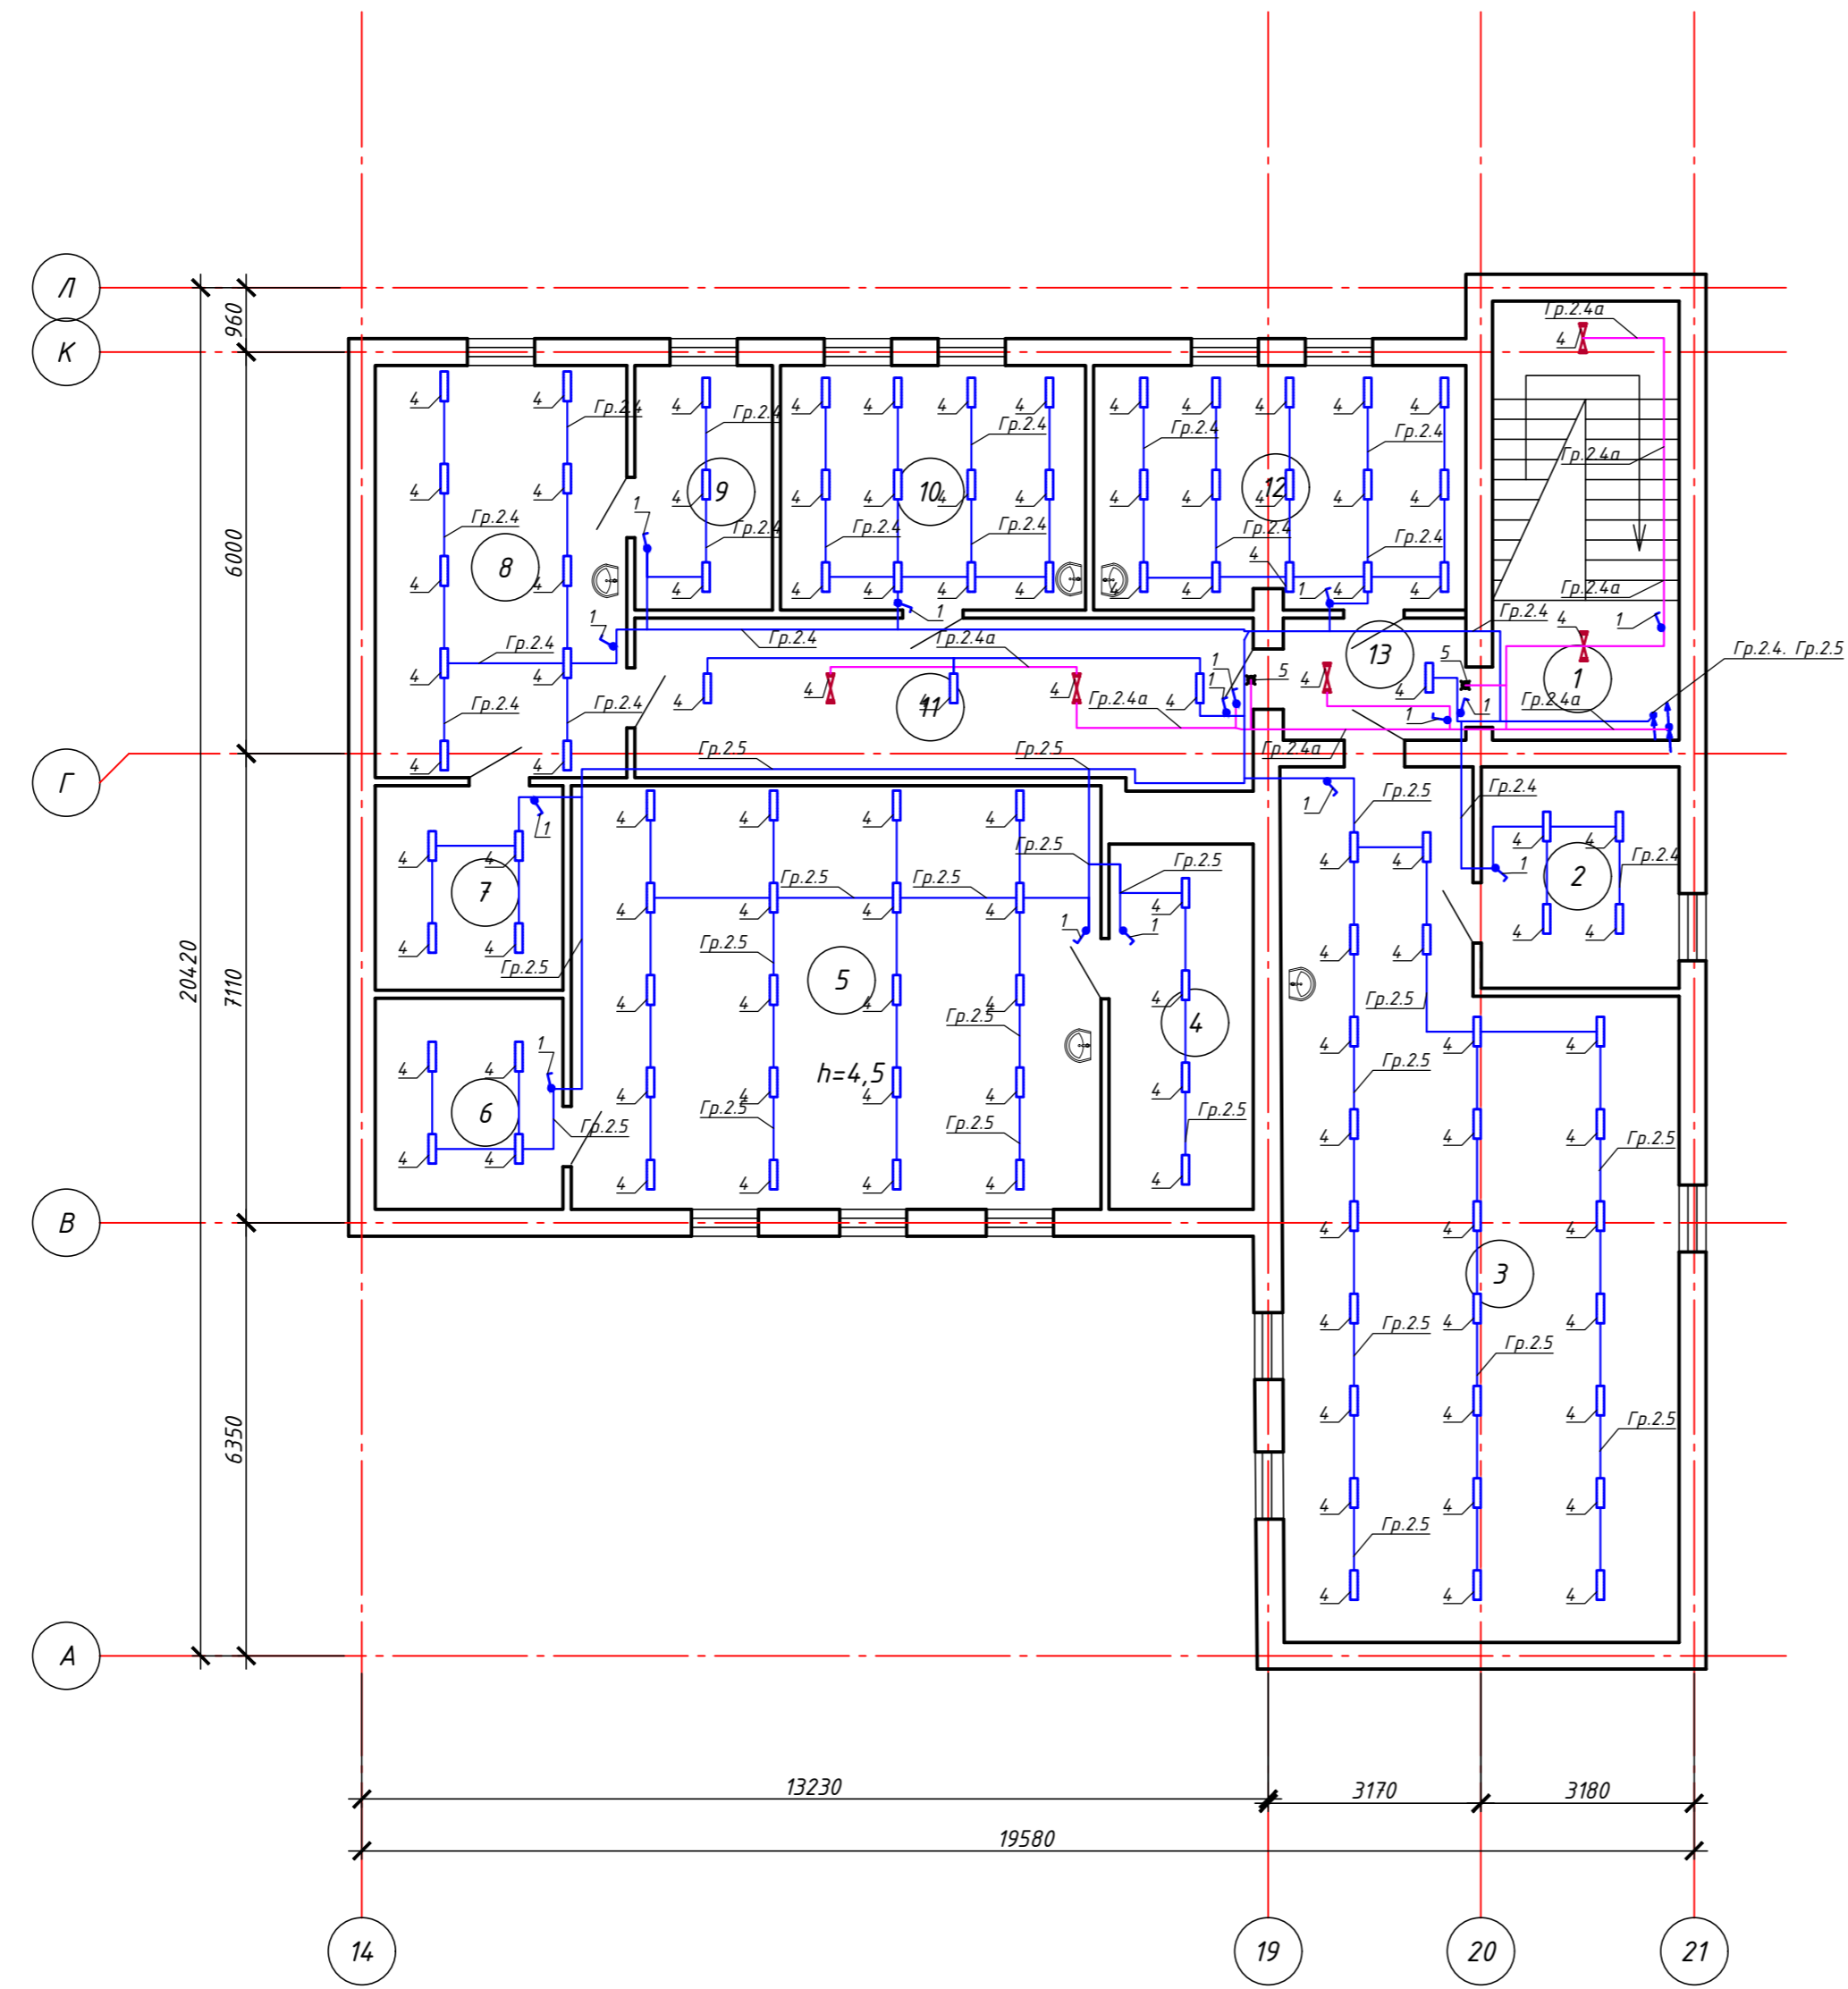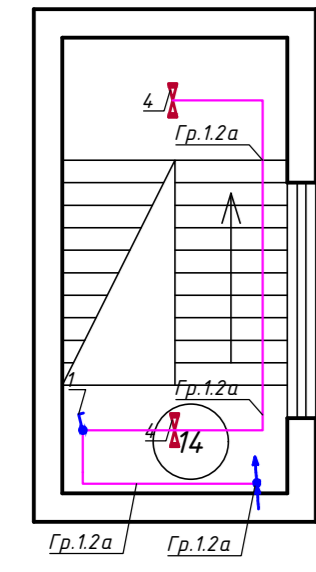



1. Выключатели установить на высоте 0,8м от уровня пола.
2. Розетки групповой розеточной сети установить на высоте до 0,4м от уровня пола.
3. Распределительные коробки розеточной сети установить на высоте 2,5м от уровня пола, а осветительной сети на высоте 2,6м от уровня пола.
4. Прокладку розеточной и осветительной сетей произвести отдельными группами.
5. Линии групповой сети от распределительных щитков до светильников общего назначения и розеток выполнить трехпроводными. Нулевой рабочий (N) и нулевой защитный (PE) проводники в распределительных щитках подключить на разные контактные зажимы (система TN-S).
6. Выключатели общего освещения в помещениях установить со стороны дверной ручки на фазных проводниках сети.
7. Кабель прокладывать в штробе под слоем штукатурки.
8. Допускается менять места установки светильников.
9. Сечения кабелей выбраны по нагрузкам электроприемников и проверены по длительно допустимым токовым нагрузкам и потере напряжения. Потери напряжения в осветительной сети в наиболее удаленной точке не превышают 2%.

-ЭМО						
Изм.	Кол.уч.	Лист	Н.док.	Подп.	Дата	
Капитальный ремонт здания химводоочистки №1 (ХВО-1) АО "СВКАЗЭНЕРГО" в г.Петропавловск						
Электрооборудование ХВО-1				Стадия	Лист	Листов
				РП	11	16
Проверил	Каирбаев А.				10.24	
Разработ.	Ергали Е.Р.				10.24	
Норм.контр.	Ахметов				10.24	
План расположения осветительного оборудования и прокладки электрических сетей 2-го этажа						





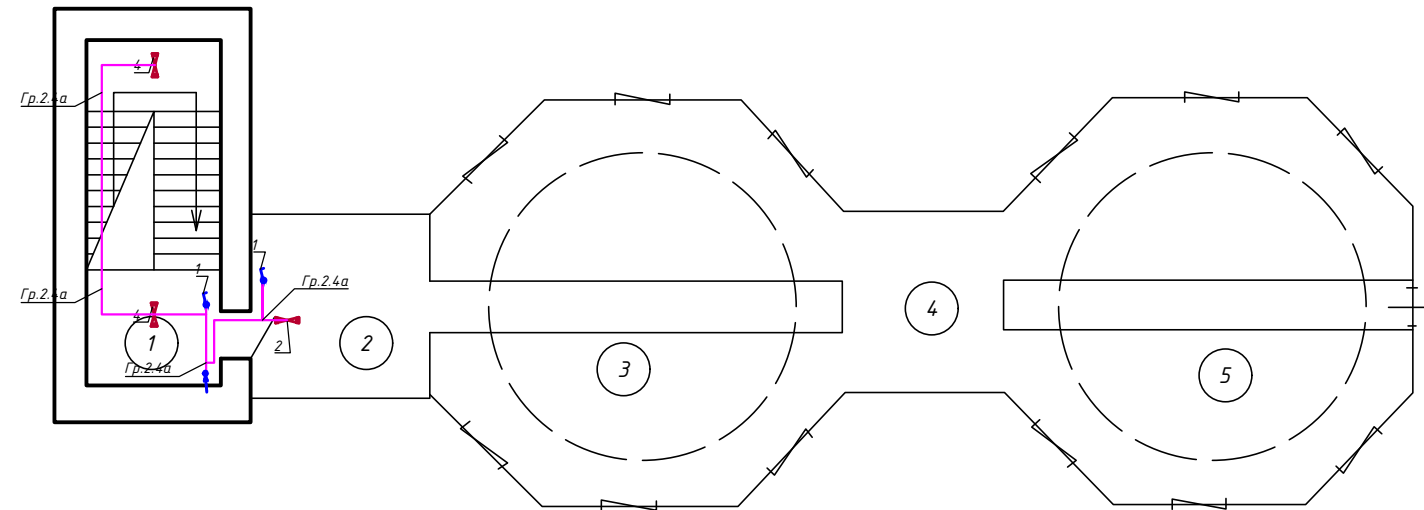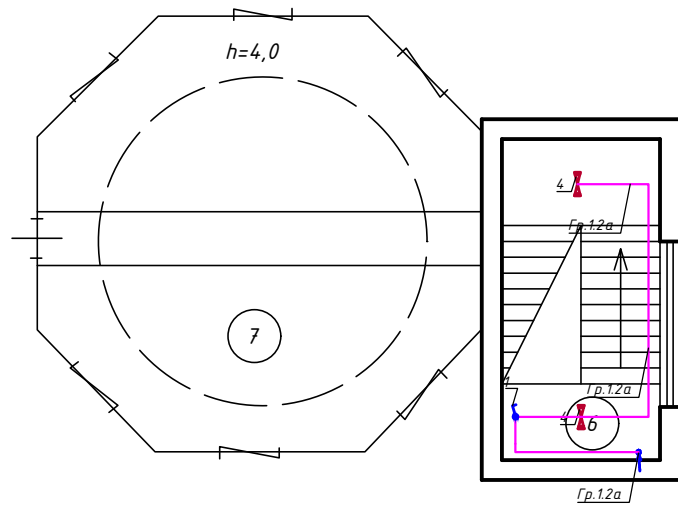


Инв. N подл. / Подпись и дата / Взам. инв. N

Поз.	Обозначение	Наименование	Кол.	Масса ед., кг	Примечание
1	BC20-1-1-ГБ "Гермес" IEK	Выключатель одноклавишный для открытой установки и со световым индикатором 10А, 250В, IP44	3		
2	ДСП45-40-105WP IP65	Светильник светодиодный пылевлагозащищенный, 40Вт, 4340Лм, 220В	5		
4	МРК 80x80	Распределительная коробка 80x80	10		
5	IEK	Гофрированная труба, пластиковая, ф16мм	120		

План 3-го этажа




Условные обозначения

-  Светильник группы аварийного освещения
-  Светильник группы рабочего освещения
-  Выключатель освещения, открытой установки, одноклавишный, IP54
-  Световой указатель выхода "Шыгу"
-  Магнитный пускатель
-  Щит аварийного освещения
-  Щит рабочего освещения

1. Выключатели установить на высоте 0,8м от уровня пола.
2. Розетки групповой розеточной сети установить на высоте до 0,4м от уровня пола.
3. Распределительные коробки розеточной сети установить на высоте 2,5м от уровня пола, а осветительной сети на высоте 2,6м от уровня пола.
4. Прокладку розеточной и осветительной сетей произвести раздельными группами.
5. Линии групповой сети от распределительных щитков до светильников общего назначения и розеток выполнить трехпроводными. Нулевой рабочий (N) и нулевой защитный (PE) проводники в распределительных щитках подключить на разные контактные зажимы (система TN-S).

6. Выключатели общего освещения в помещениях установить со стороны дверной ручки на фазных проводниках сети.
7. Кабель прокладывать в штробе под слоем штукатурки.
8. Допускается менять места установки светильников.
9. Сечения кабелей выбраны по нагрузкам электроприемников и проверены по длительно допустимым токовым нагрузкам и потере напряжения. Потери напряжения в осветительной сети в наиболее удаленной точке не превышают 2%.

-ЭМО					
Капитальный ремонт здания химводоочистки №1 (ХВО-1) АО "СЕВКАЗЭНЕРГО" в г.Петропавловск					
Изм.	Кол.уч.	Лист	Н.доп.	Подп.	Дата
Электроборудование ХВО-1				Стадия	Лист
				РП	12
				Листов	16
ГИП	Каирбаев А.				10.24
Проверил	Каирбаев А.				10.24
Разработ.	Ергали Е.Р.				10.24
Норм.контр.	Ахметов				10.24
План расположения осветительного оборудования и прокладки электрических сетей 3-го этажа				ТОО "ЭНЕРГОИНФОРМПРОЕКТ"	

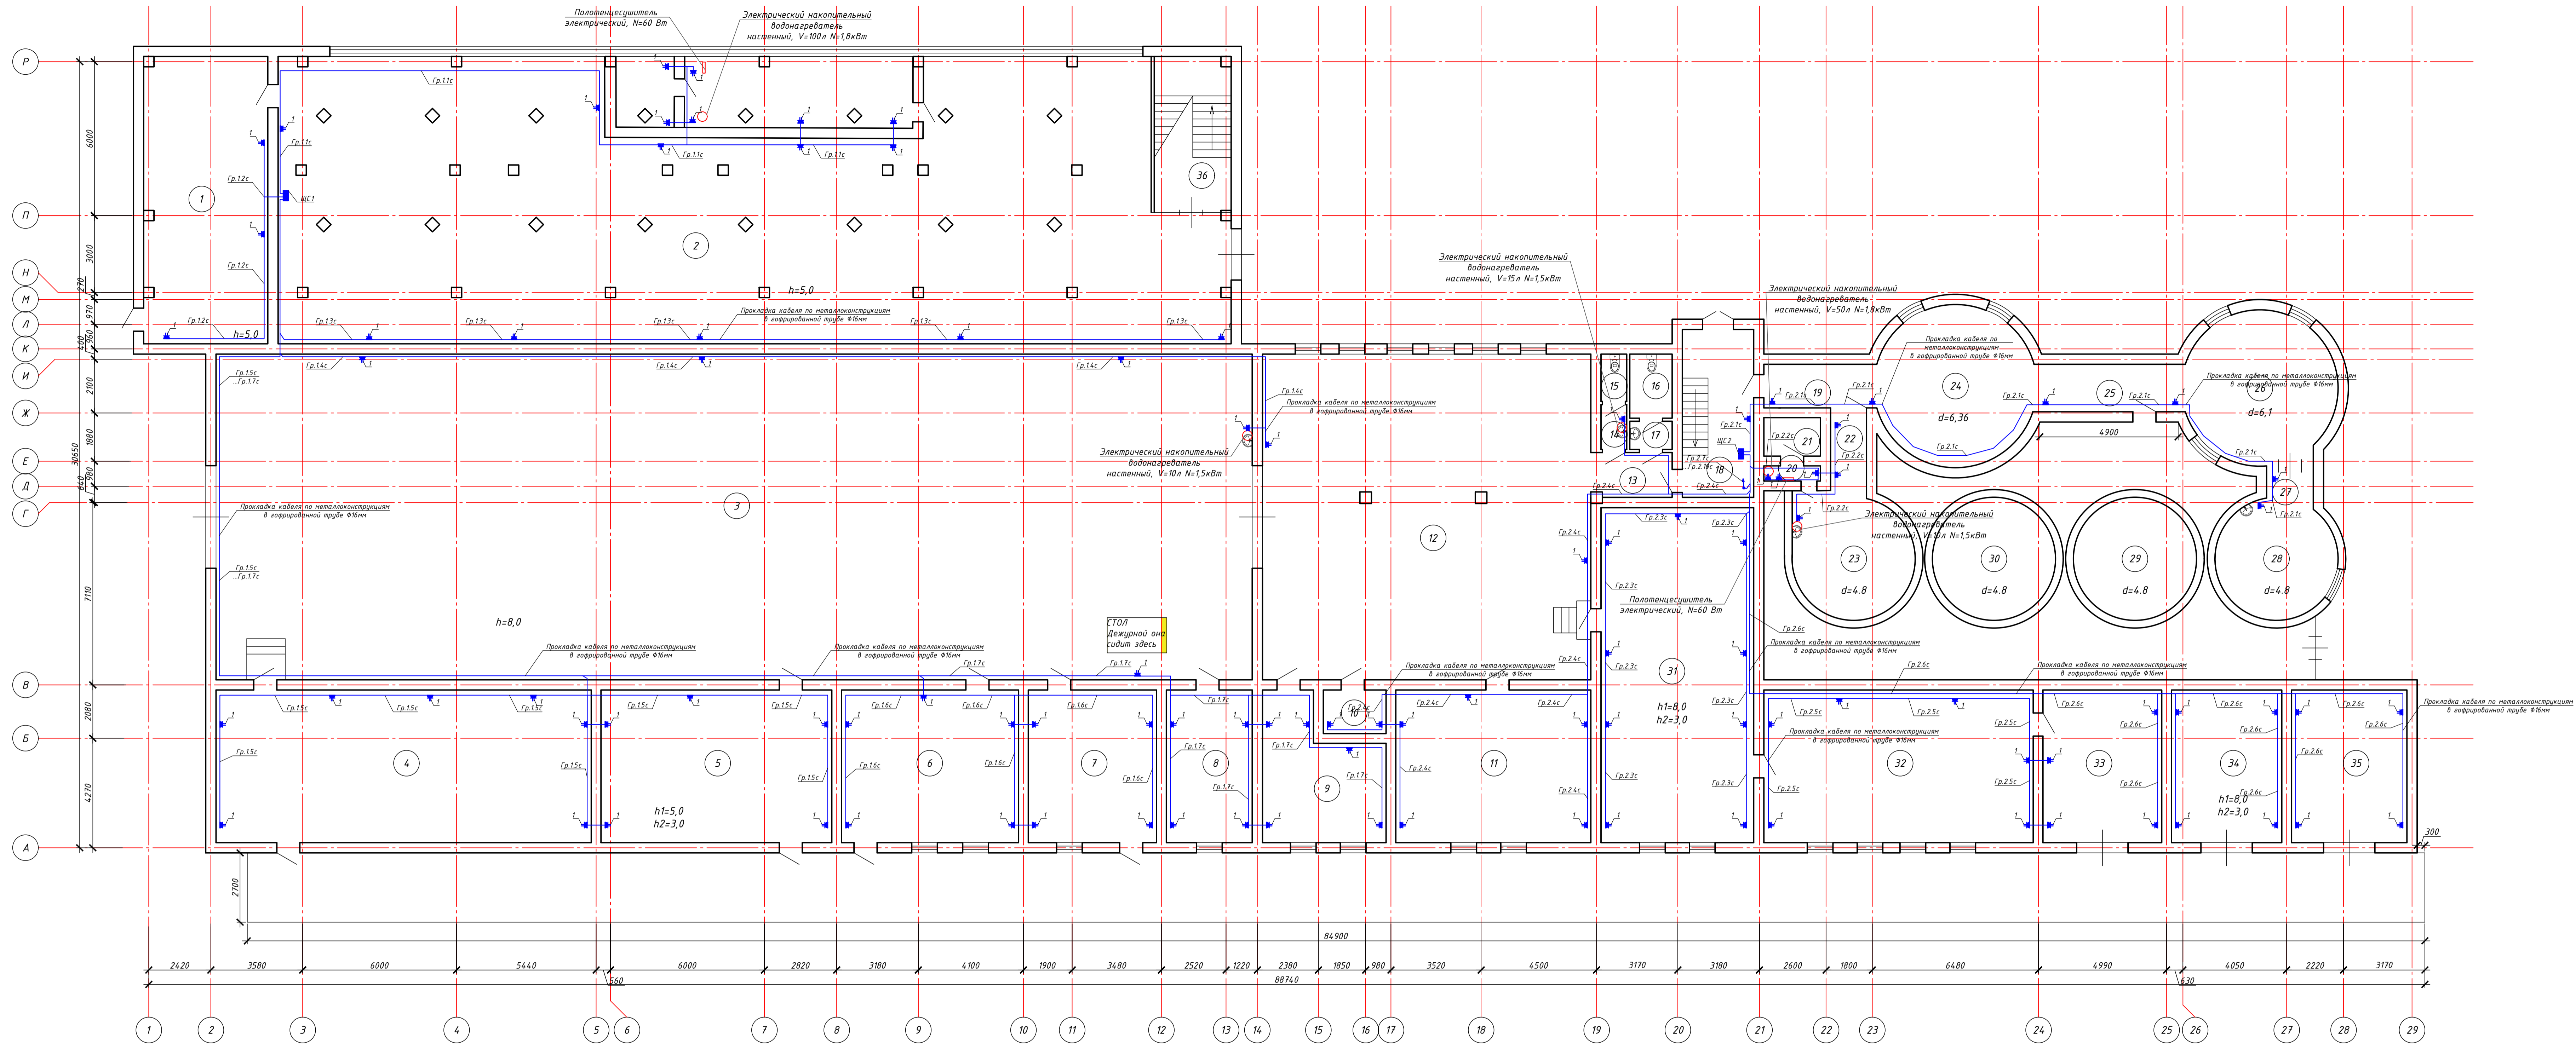

Поз.	Обозначение	Наименование	Кол.	Масса ед., кг	Примечание
ЩС1, ЩС2	ЩРН-П-36-1 ЕЕК	Щиты распределительные, навесные, пластиковые, IP41	2		
1	РА16-303	Розетка штепсельная втулочная с заземляющим контактом (свободной) безвоздушная открытой установки, IP44	98		
2	МРК 80x80	Распределительная коробка 80x80	150		
3	ЕЕК	Гибкая труба, пластиковая, Ø16мм	600		

Условные обозначения

- Щит аварийного освещения
- Щит рабочего освещения
- Розетка наружного исполнения, IP54

Экспликация помещений 1-го этажа

№	Наименование	Площадь, м ²
1	Трансформаторная	53,7
2	Помещение ХВО	375,2
3	Помещение ХВО	513,1
4	Солевая	90,7
5	Солевая	53,6
6	Косметическая	41,1
7	Фарфоровое отделение	29,8
8	Кабинет	19,9
9	Мастерская	23,9
10	Подсобная помещение	4,2
11	Электрощитовая	45,2
12	Помещение ХВО	162,2
13	Коридор	5,8
14	Санузел	1,8
15	Санузел	1,9
16	Санузел	4,1
17	Санузел	1,8
18	Лест.клетка	16,7
19	Коридор	7,5
20	Душевая	3,3
21	Сауна	2,5
22	Коридор	3,0
23	Осветитель воды	18,1
24	Осветитель воды	31,1
25	Коридор	10,9
26	Осветитель воды	29,2
27	Коридор	3,1
28	Осветитель воды	18,1
29	Осветитель воды	18,1
30	Осветитель воды	18,1
31	Известковая	75,0
32	Известковая	65,1
33	Известковая	27,5
34	Известковая	25,6
35	Известковая	26,8
36	Лест.клетка	18,2
Итого по этажу:		1399,5




- Выключатели установить на высоте 0,8м от уровня пола.
- Розетки групповой розеточной сети установить на высоте до 0,4м от уровня пола.
- Распределительные коробки розеточной сети установить на высоте 2,5м от уровня пола, а осветительной сети на высоте 2,6м от уровня пола.
- Прокладку розеточной и осветительной сетей произвести раздельными группами.
- Линии групповой сети от распределительных щитков до светильников общего назначения и розеток выполнить трехпроводными. Нулевой рабочий (N) и нулевой защитный (PE) проводники в распределительных щитках подключить на разные контактные зажимы (система TN-S).
- Выключатели общего освещения в помещениях установить со стороны дверной ручки на фазных проводниках сети.
- Кабель прокладывать в штрабе под слоем штукатурки.
- Допускается менять места установки светильников.
- Сечения кабелей выбраны по нагрузкам электроприемников и проверены по длительно допустимым токовым нагрузкам и потере напряжения. Потери напряжения в осветительной сети в наиболее удаленной точке не превышают 2%.

Изм.						- ЭМ			
Изм.	Кол.ч.	Лист	Издк.	Подп.	Дата	Капитальный ремонт здания комбинатовского №1 (ХВО-1) АО "СЕВКАЗЭНЕРГО" в Петрозаводске			
						Электрооборудование	Статус	Лист	Листов
						ХВО-1	РП	13	16
						План расположения розеток и прокладки электрических сетей 1-го этажа			
						ТОО "ЭНЕРГИИФОРМАПРОЕКТ"			
						Копировал: #####			
						Формат: А2x3			

Лист № 1 из 1
Полный лист
Вариант № 1



Поз.	Обозначение	Наименование	Кол.	Масса ед., кг	Примечание
1	РА16-303	Розетка штепсельная двухместная с заземляющими контактами (евро) брызгозащитная открытой установки, IP44	53		
2	МРК 80x80	Распределительная коробка 80x80	100		
3	IEK	Гофрированная труба, пластиковая, ф16мм	400		

Условные обозначения

-  Щит аварийного освещения
-  Щит рабочего освещения
-  Розетка наружного исполнения, IP54

Экспликация помещений 2-го этажа


№	Наименование	Площадь м
1	Лест.клетка	16,7
2	Лаборатория	9,7
3	Лаборатория	67,6
4	Подсобное помещение	11,7
5	Лаборатория	46,5
6	Лаборатория	8,7
7	Лаборатория	8,5
8	Лаборатория	23,1
9	Кабинет	7,5
10	Кабинет	16,6
11	Коридор	20,2
12	Кабинет	20,1
13	Коридор	5,8
14	Лест.клетка	18,2
Итого по этажу		280,9
Помещение		31,1
Цех		551,5
Кабинет		5,8
Итого по 1-му этажу		1411,4

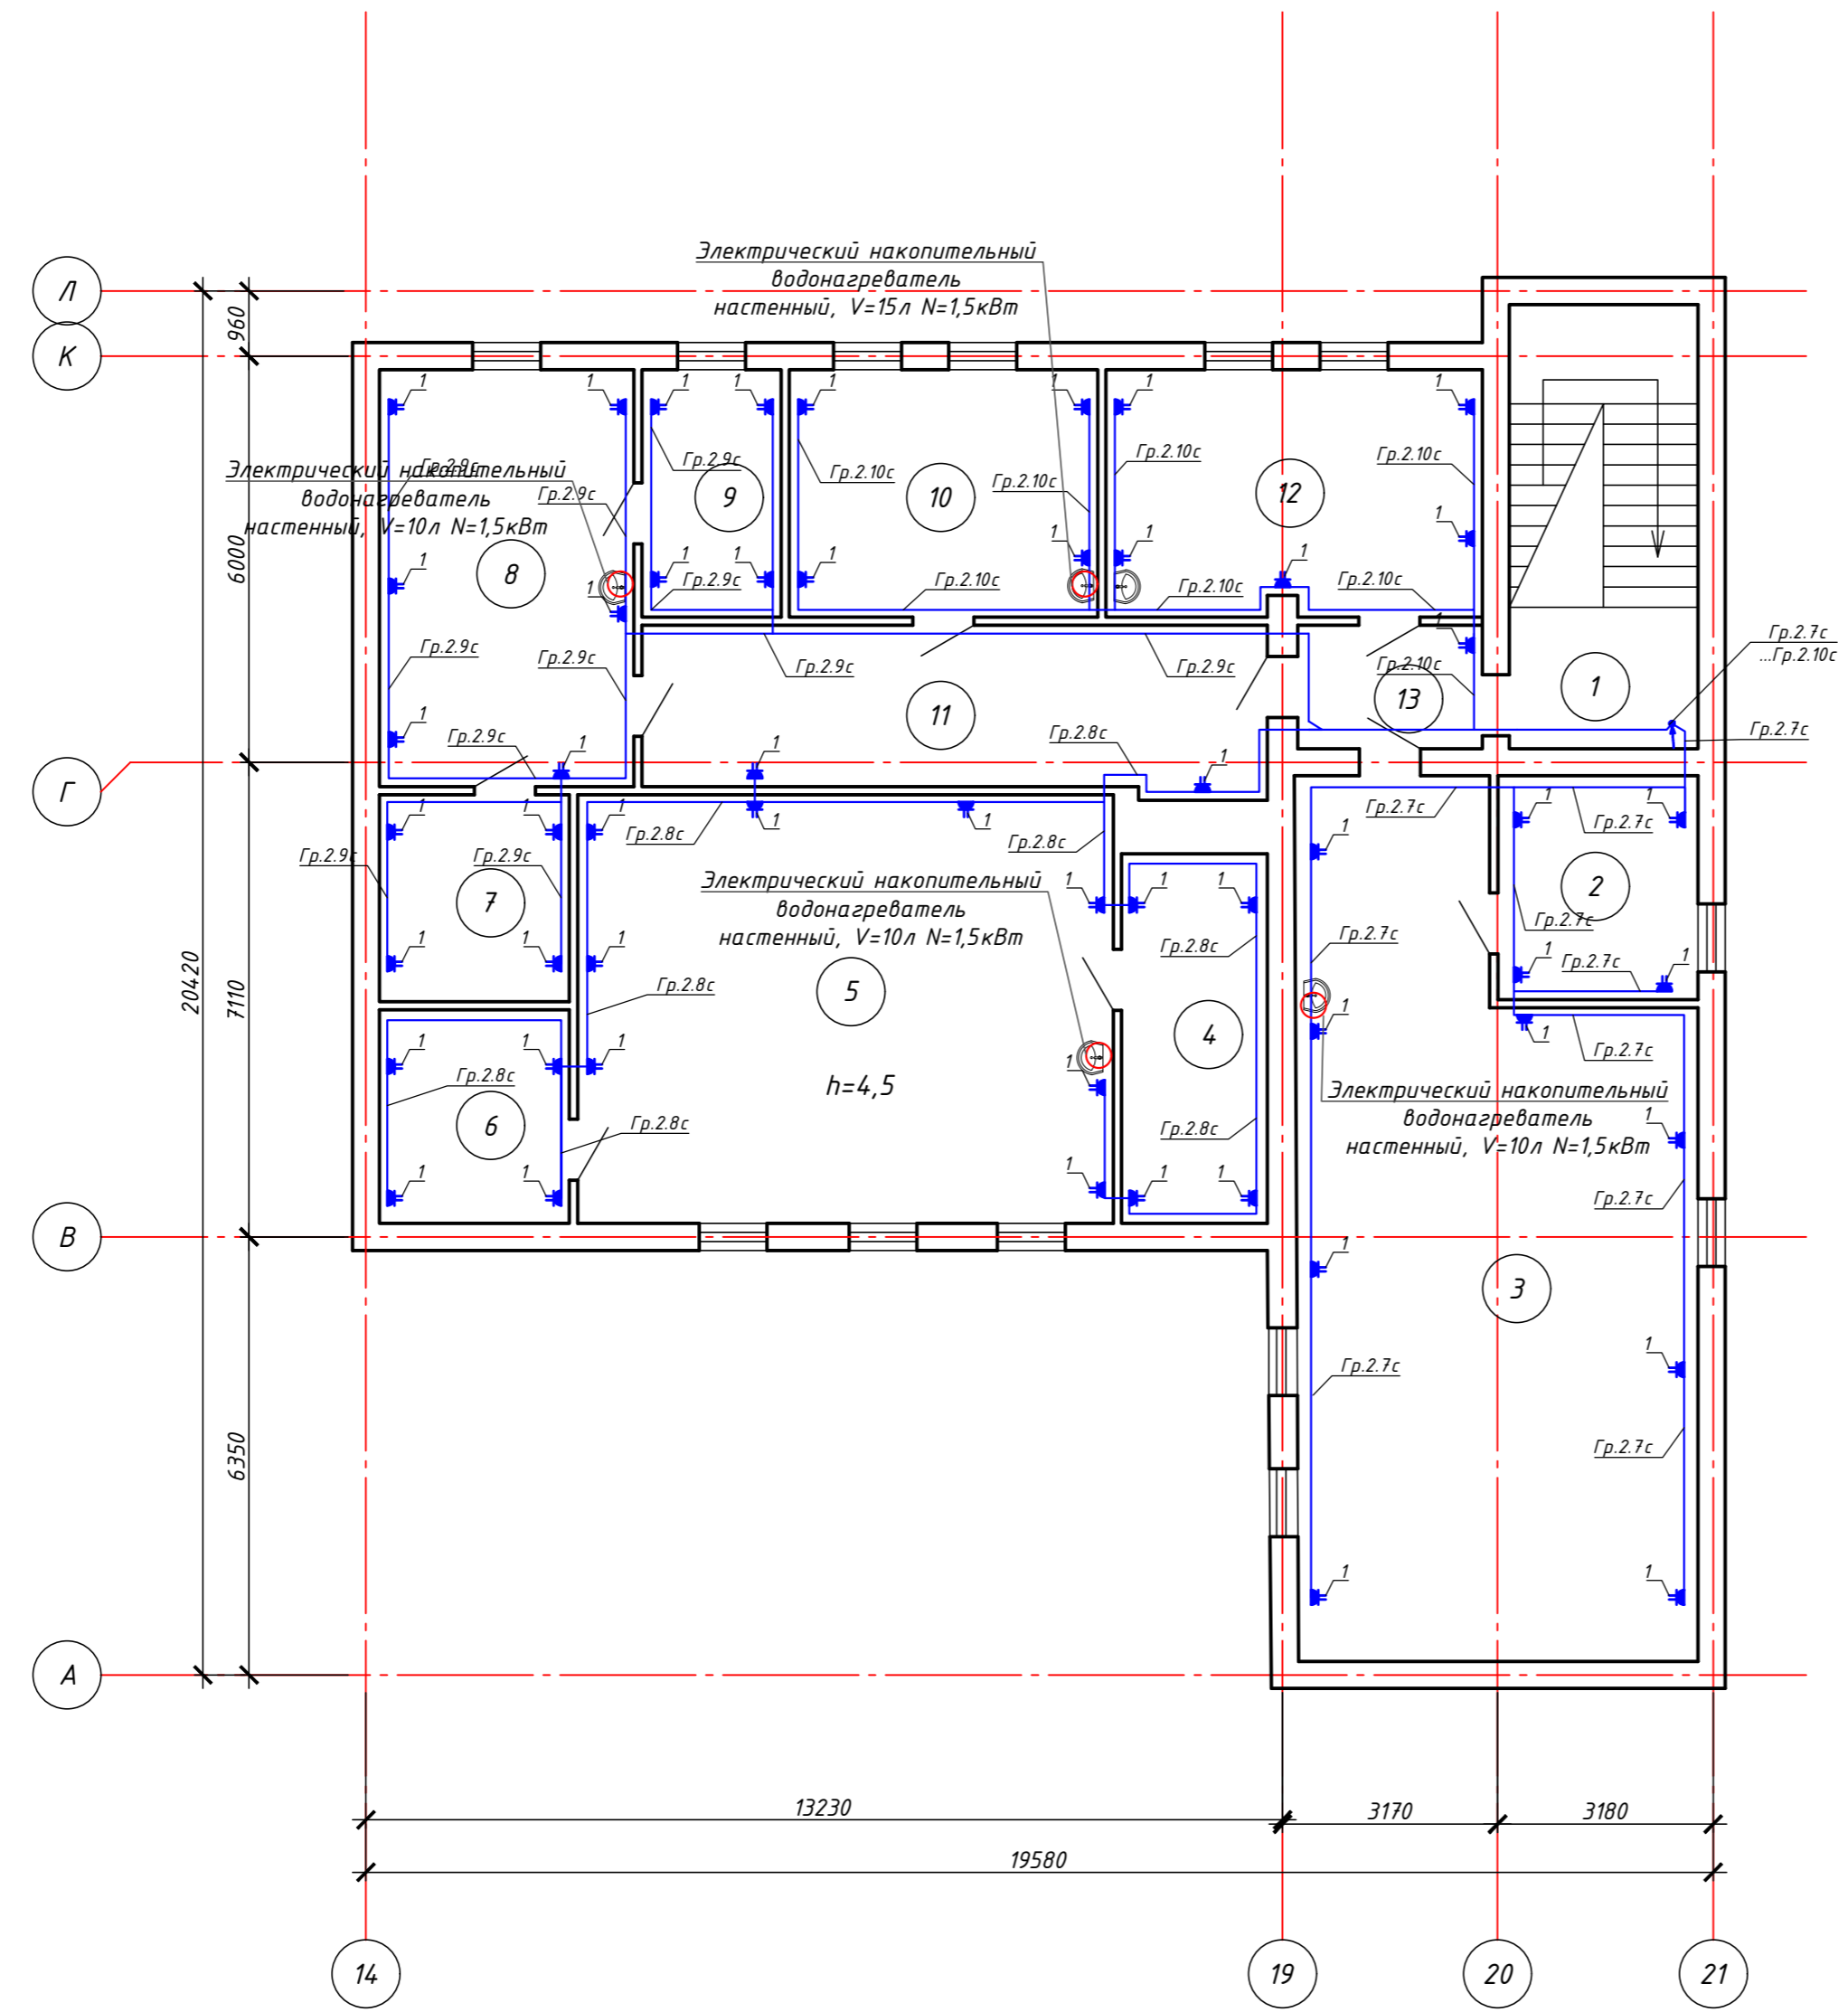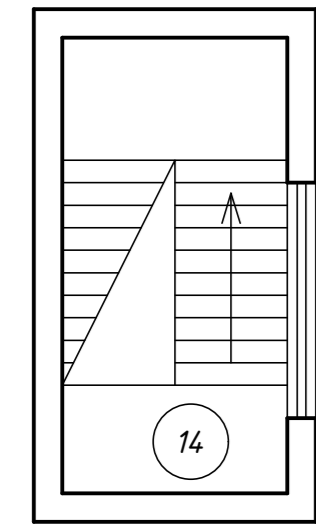

1. Выключатели установить на высоте 0,8м от уровня пола.
2. Розетки групповой розеточной сети установить на высоте до 0,4м от уровня пола.
3. Распределительные коробки розеточной сети установить на высоте 2,5м от уровня пола, а осветительной сети на высоте 2,6м от уровня пола.
4. Прокладку розеточной и осветительной сетей произвести отдельными группами.
5. Линии групповой сети от распределительных щитков до светильников общего назначения и розеток выполнить трехпроводными. Нулевой рабочий (N) и нулевой защитный (PE) проводники в распределительных щитках подключить на разные контактные зажимы (система TN-S).
6. Выключатели общего освещения в помещениях установить со стороны дверной ручки на фазных проводниках сети.
7. Кабель прокладывать в штробе под слоем штукатурки.
8. Допускается менять места установки светильников.
9. Сечения кабелей выбраны по нагрузкам электроприемников и проверены по длительно допустимым токовым нагрузкам и потере напряжения. Потери напряжения в осветительной сети в наиболее удаленной точке не превышают 2%.

-ЭМО					
Изм.	Кол.уч.	Лист	Н.док.	Подп.	Дата
Капитальный ремонт здания химводоочистки №1 (ХВО-1) АО "СВКАЗЭНЕРГО" в г.Петропавловск					
Электрооборудование ХВО-1			Стадия	Лист	Листов
			РП	14	16
Проверил	Каирбаев А.				10.24
Разработ.	Ергали Е.Р.				10.24
Норм.контр.	Ахметов				10.24

Инв. N подл. Подпись и дата. Взам. инв. N

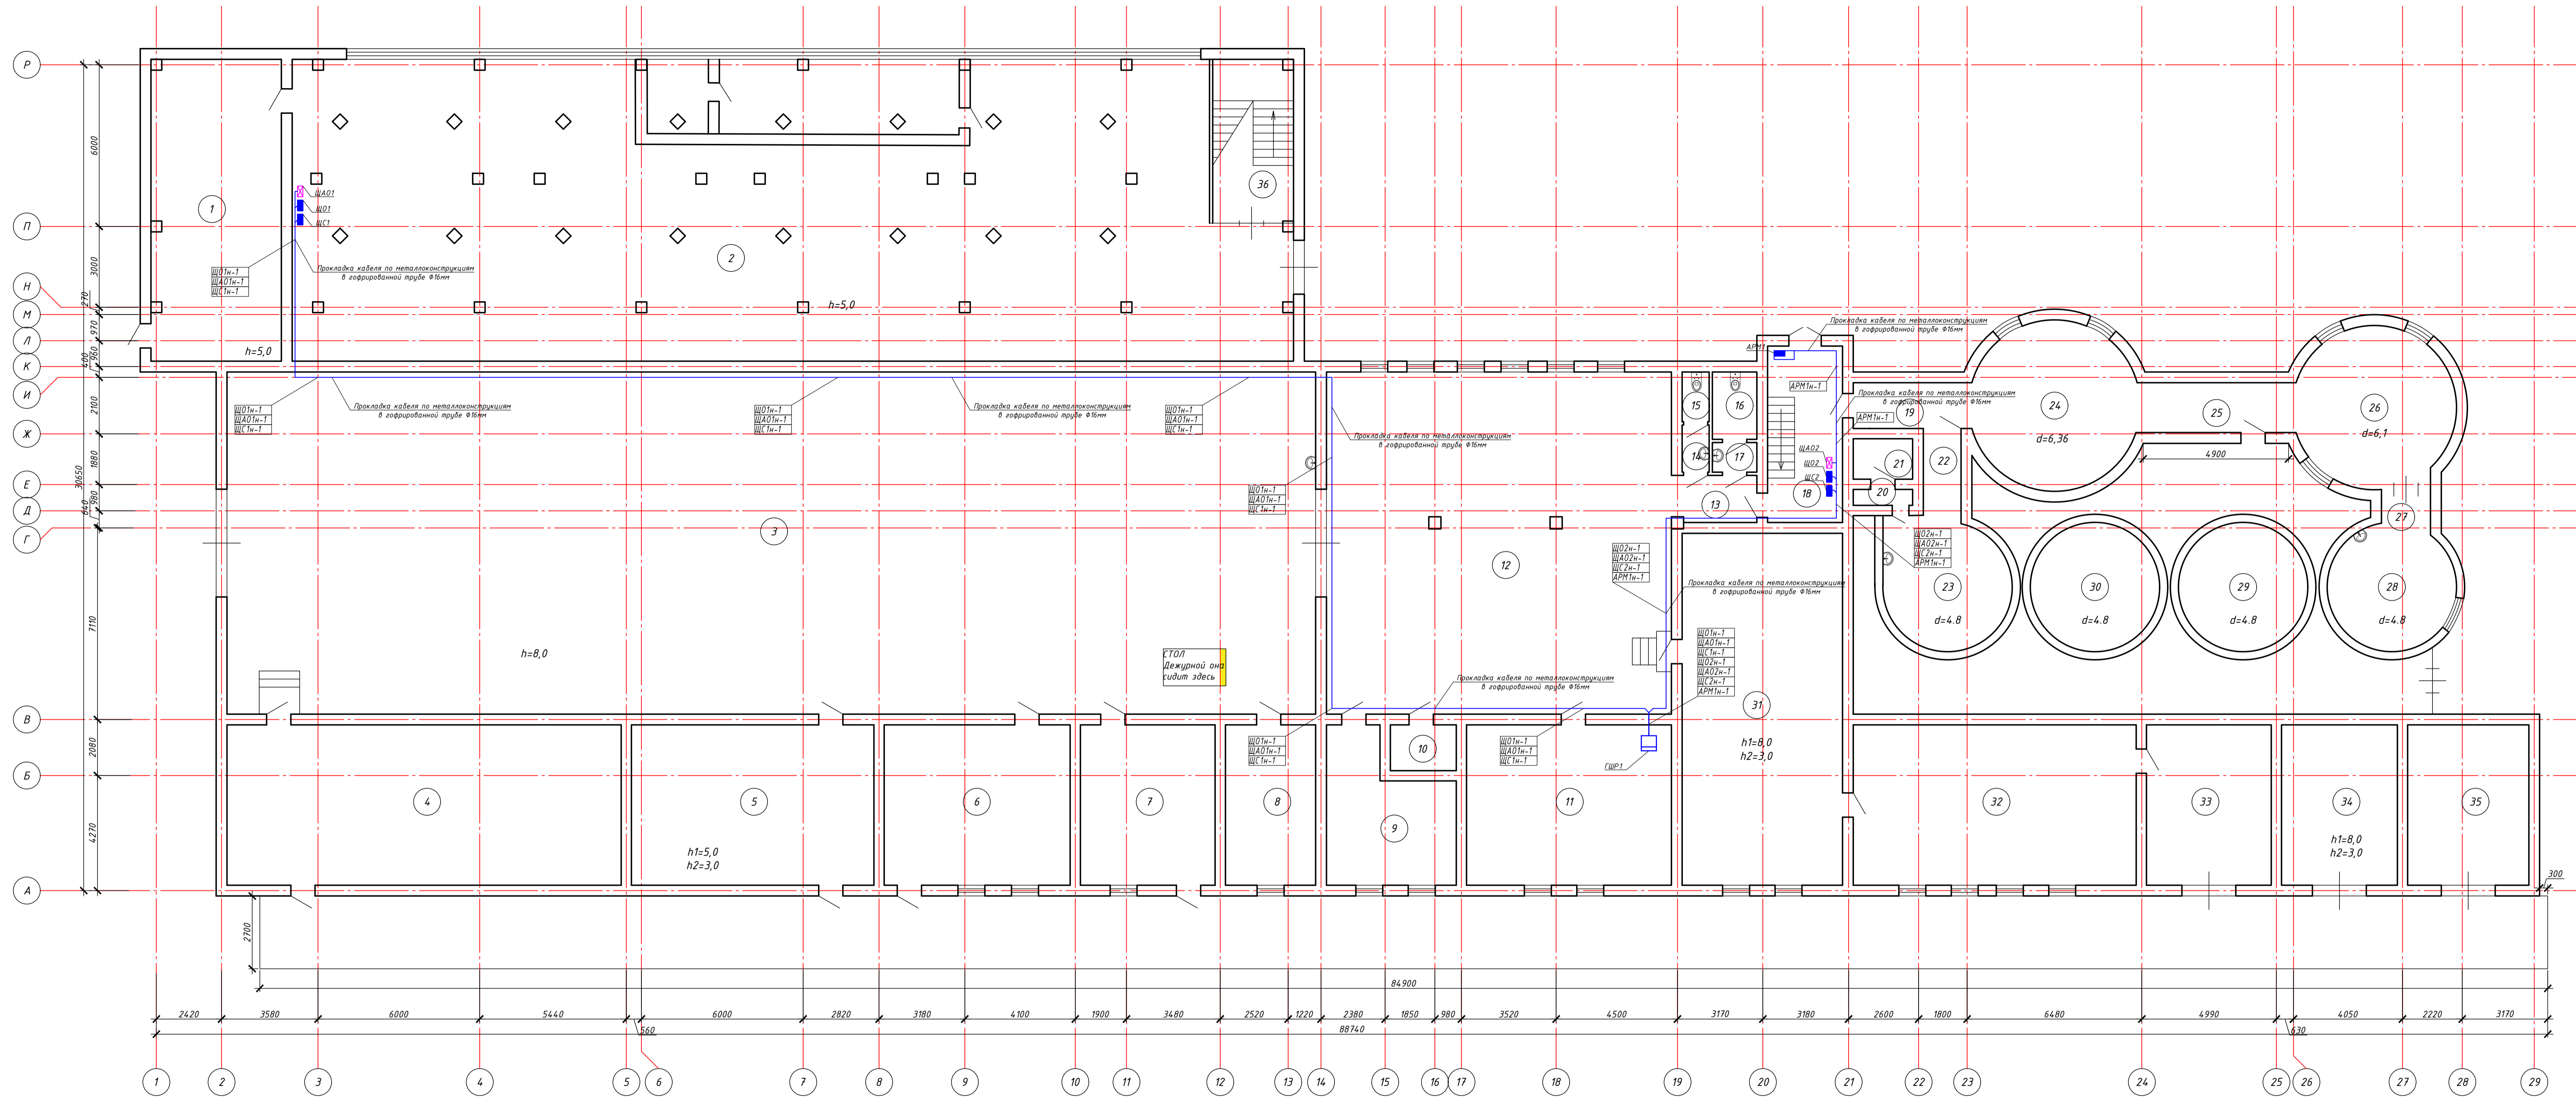

Поз.	Обозначение	Наименование	Кол.	Масса ед., кг	Примечание
ГЩР1	ЩМП-6-0 36 УХЛ3	Корпус металлический на 155 модулей, IP31	1		
ЩС1	ЩРМ-П-36-1 IEK	Щиты распределительные, навесные, пластиковые, IP41	2		
ЩО1	ЩРМ-П-24-1 IEK	Щиты распределительные, навесные, пластиковые, IP41	2		
ЩАО1	ЩРМ-П-12-1 IEK	Щиты распределительные, навесные, пластиковые, IP41	2		
АРМ1	-	Прибор пожарной сигнализации, Р-1кВт, 220В	1		Учен в разделе ПС

Условные обозначения

- Щит аварийного освещения
- Щит рабочего освещения
- Розетка наружного исполнения, IP54
- Прибор пожарной сигнализации

Экспликация помещений 1-го этажа

№	Наименование	Площадь, м
1	Трансформаторная	53,7
2	Помещение ХВО	375,2
3	Помещение ХВО	513,1
4	Солевая	90,7
5	Солевая	53,6
6	Казульная	4,1
7	Фосфорное отделение	29,8
8	Кабинет	19,9
9	Мастерская	23,9
10	Подсобная помещение	4,2
11	Электроцеховая	45,2
12	Помещение ХВО	162,2
13	Коридор	5,8
14	Санузел	1,8
15	Санузел	1,9
16	Санузел	4,1
17	Санузел	1,8
18	Лест.клетка	16,7
19	Коридор	7,5
20	Душевая	3,3
21	Сауна	2,5
22	Коридор	3,0
23	Осветитель воды	18,1
24	Осветитель воды	31,1
25	Коридор	10,9
26	Осветитель воды	29,2
27	Коридор	3,1
28	Осветитель воды	18,1
29	Осветитель воды	18,1
30	Осветитель воды	18,1
31	Известковая	75,0
32	Известковая	65,1
33	Известковая	27,5
34	Известковая	25,6
35	Известковая	26,8
36	Лест.клетка	18,2
Итого по этажу:		1399,5

- Выключатели установить на высоте 0,8м от уровня пола.
- Розетки групповой розеточной сети установить на высоте до 0,4м от уровня пола.
- Распределительные коробки розеточной сети установить на высоте 2,5м от уровня пола, а осветительной сети на высоте 2,6м от уровня пола.
- Прокладку розеточной и осветительной сетей произвести раздельными группами.
- Линии групповой сети от распределительных щитков до светильников общего назначения и розеток выполнить трехпроводными. Нулевой рабочий (N) и нулевой защитный (PE) проводники в распределительных щитках подключить на разные контактные зажимы (система TN-S).
- Выключатели общего освещения в помещениях установить со стороны дверной ручки на фазных проводниках сети.
- Кабель прокладывать в штрабе под слоем штукатурки.
- Допускается менять места установки светильников.
- Сечения кабелей выбраны по нагрузкам электроприемников и проверены по длительно допустимым токовым нагрузкам и потере напряжения. Потери напряжения в осветительной сети в наиболее удаленной точке не превышают 2%.





ИЗМ.						ЭТАЖ		
Изм.	Кол.чл.	Лист	Издк.	Подп.	Дата	Статус	Лист	Листов
Гипр	Кашаев А.	10.24				Электророботозащита	15	16
Проверил	Кашаев А.	10.24				РП	15	16
Разработ.	Евдоким Е.Р.	10.24				Электророботозащита и прокладка электрических сетей 1-го этажа		
Норм.контр.	Алчевый	10.24				ТОО "ЭНЕРГИИФОРМПРОЕКТ"		

Лист 16 из 16
 Плановые работы
 10.24

Кабельный журнал

Обозначение кабеля, провода	Трасса		Проход через				Кабель, провод					Примечание	
	Начало	Конец	трубу			протяжной ящик №	по проекту			проложен			
			Обозначение	Диаметр по стандарту, мм	Длина, м		Марка	Кол., число и сечение жил	Длина, м	Марка	Кол., число и сечение жил		Длина, м
ГШР1н-1	1 этаж, пом.11, существующий ВРУ1	1 этаж, пом.11, ГШР1					ВВГнг	5x25	100				Проектируемый
ЩО1н-1	1 этаж, пом.11, ГШР1	1 этаж, пом.2, ЩО1					ВВГнг	5x4	80				Проектируемый
ЩА01н-1	1 этаж, пом.11, ГШР1	1 этаж, пом.2, ЩА01					ВВГнг	5x4	80				Проектируемый
ЩС1н-1	1 этаж, пом.11, ГШР1	1 этаж, пом.2, ЩС1					ВВГнг	5x6	80				Проектируемый
ЩО2н-1	1 этаж, пом.11, ГШР1	1 этаж, пом.18, ЩО2					ВВГнг	5x4	50				Проектируемый
ЩА02н-1	1 этаж, пом.11, ГШР1	1 этаж, пом.18, ЩА02					ВВГнг	3x4	50				Проектируемый
ЩС2н-1	1 этаж, пом.11, ГШР1	1 этаж, пом.18, ЩС2					ВВГнг	5x6	50				Проектируемый
АРМ1н-1	1 этаж, пом.11, ГШР1	1 этаж, пом.18, АРМ1					ВВГнг	3x4	100				Проектируемый

Взам. инв. N	
Подпись и дата	
Инв. N подл.	

-ЭМО							
Капитальный ремонт здания химводоочистки №1 (ХВО-1) АО "СЕВКАЗЭНЕРГО" в г.Петропавловск							
Изм.	Кол.уч.	Лист.	Ндок.	Подп.	Дата		
Электрооборудование ХВО-1					Стадия	Лист	Листов
					РП	16	16
ГИП	Каирбаев А.				10.24		
Проверил	Каирбаев А.				10.24		
Разработ.	Ергали Е.Р.				10.24		
Норм.контр.	Ахметов				10.24		
Кабельный журнал					ТОО "ЭНЕРГОИНФОРМПРОЕКТ"		

Позиция	Наименование и техническая характеристика	Тип, марка, обозначение документа, опросного листа	Код оборудования, изделия, материала	Завод изготовитель	Единица измерения	Количество	Масса единицы, кг	Примечание
1	2	3	4	5	6	7	8	9
	<u>Низковольтное электрооборудование</u>							
	Автоматический выключатель 3-х полюсный, 380В, Iном.=80А, характеристика срабатывания электромагнитного расцепителя В	ВА47-29-3	-	IEK	шт	1	-	ГШР1
	Автоматический выключатель 3-х полюсный, 380В, Iном.=40А, характеристика срабатывания электромагнитного расцепителя В	ВА47-29-3	-	IEK	шт	4	-	ГШР1
	Автоматический выключатель 3-х полюсный, 380В, Iном.=32А, характеристика срабатывания электромагнитного расцепителя В	ВА47-29-3	-	IEK	шт	4	-	ЩО1, ЩС1
	Автоматический выключатель 3-х полюсный, 380В, Iном.=20А, характеристика срабатывания электромагнитного расцепителя В	ВА47-29-3	-	IEK	шт	2	-	ГШР1, ЩА01
	Автоматический выключатель 3-х полюсный, 380В, Iном.=25А, характеристика срабатывания электромагнитного расцепителя В	ВА47-29-3	-	IEK	шт	3	-	ГШР1
	Автоматический выключатель 1 полюсный, 220В, Iном.=25А, характеристика срабатывания электромагнитного расцепителя В	ВА47-29-3	-	IEK	шт	1	-	ГШР1
	Автоматический выключатель 3-х полюсный, 380В, Iном.=16А, характеристика срабатывания электромагнитного расцепителя В	ВА47-29-3	-	IEK	шт	8	-	ГШР1, ЩО1, ЩА01
	Автоматический выключатель 1 полюсный, 220В, Iном.=16А, характеристика срабатывания электромагнитного расцепителя В	ВА47-29-1	-	IEK	шт	19	-	ЩО1, ЩА01
	Автоматический выключатель дифференциального тока на 1 полюс, 220В, Iном.=16А, IΔn=30mA	АД 2Р 25А 1ф	-	IEK	шт	20	-	ЩС1, ЩС2

Взам. инв. N	
Подпись и дата	
Инв. N подл.	

Изм.	Кол.уч.	Лист.	Н док.	Подп.	Дата				
						-ЭМО.С			
						Капитальный ремонт здания химводоочистки №1 (ХВО-1) АО "СЕВКАЗЭНЕРГО" в г.Петропавловск			
						Электрооборудование	Стадия	Лист	Листов
						ХВО-1	РП	1	3
ГИП		Каирбаев А.			10.24	Спецификация оборудования, изделий и материалов ТОО "ЭНЕРГОИНФОРМПРОЕКТ"			
Проверил		Каирбаев А.			10.24				
Разработ.		Ергали Е.Р.			10.24				
Норм.контр.		Ахметов			10.24				

Копировал: #####

Формат: А3

Позиция	Наименование и техническая характеристика	Тип, марка, обозначение документа, опросного листа	Код оборудования, изделия, материала	Завод изготовитель	Единица измерения	Количество	Масса единицы, кг	Примечание
1	2	3	4	5	6	7	8	9
	<u>Щитовое оборудование</u>							
	Корпус металлический на 155 модулей, IP31	ЩМП-6-0 36 УХЛ3	-	IEK	шт	1	-	ГРШ1
	Щиты распределительные, навесные, пластиковые, IP41	ЩРН-П-36-1 IEK	-	IEK	шт	2	-	ЩС1, ЩС2
	Щиты распределительные, навесные, пластиковые, IP41	ЩРН-П-24-1 IEK	-	IEK	шт	2	-	ЩО1, ЩО2
	Щиты распределительные, навесные, пластиковые, IP41	ЩРН-П-12-1 IEK	-	IEK	шт	2	-	ЩАО1, ЩАО2
	Шины из латуни для присоединения нулевых проводников (шина "N") и заземления (шина "PE")	ШНИ 8x2-10-У2-С ИЭК	-	IEK	шт.	10	-	
	DIN-рейка перфорированная 35 мм, l=300мм	ГОСТ Р МЭК 60715-2003	-	IEK	шт.	10	-	
	<u>Электроустановочные изделия</u>							
	Выключатель одноклавишный для открытой установки и со световым индикатором 10А, 250В, IP44	ВС20-1-1-ГБ "Гермес" IEK	-	-	шт	75	-	
	Розетка штепсельная двухместная с заземляющими контактами (евро) брызгозащищенная открытой установки, IP44	РА16-303	-	-	шт	151	-	
	Магнитный пускатель в корпусе, In=10А, IP54	ПМ12-010-260	-	-	шт	6	-	
	<u>Светотехническое электрооборудование</u>							
	Световой указатель выхода "Шыгу"	TL EM 01-12-С15	-	Technolux	шт	14	-	
	Прожектор светодиодный, 10Вт, 220-240В, 800Лм, IP65	СДО-2-10 6500К ASD	-	АСД	шт	12	-	
	Светильник светодиодный пылевлагозащищенный, 40Вт, 4340Лм, 220В	ДСП45-40-105WP IP65	-	Ардатовский светотехнический завод	шт	469	-	
	Светильник светодиодный пылевлагозащищенный, 40Вт, 4340Лм, 220В	ДСП45-40-105WP IP65 (с комплектом крепления на трос)	-	Ардатовский светотехнический завод	шт	140	-	

Инв. N подл.	
Подпись и дата	
Взам. инв. N	

Изм.	Кол.уч.	Лист.	Ндоп.	Подпись	Дата

-ЗМО.С

Лист
2

Позиция	Наименование и техническая характеристика	Тип, марка, обозначение документа, опросного листа	Код оборудования, изделия, материала	Завод изготовитель	Единица измерения	Количество	Масса единицы, кг	Примечание
1	2	3	4	5	6	7	8	9
	<u>Кабельные изделия и провода</u>							
	Кабель силовой с медными жилами с изоляцией из ПВХ пониженной горючести на напряжение 0,66кВ/1кВ	ВВГнг 5x25	-	-	м	100	-	
	Кабель силовой с медными жилами с изоляцией из ПВХ пониженной горючести на напряжение 0,66кВ/1кВ	ВВГнг 5x6	-	-	м	130	-	
	Кабель силовой с медными жилами с изоляцией из ПВХ пониженной горючести на напряжение 0,66кВ/1кВ	ВВГнг 5x4	-	-	м	210	-	
	Кабель силовой с медными жилами с изоляцией из ПВХ пониженной горючести на напряжение 0,66кВ/1кВ	ВВГнг 5x1,5	-	-	м	660	-	
	Кабель силовой с медными жилами с изоляцией из ПВХ пониженной горючести на напряжение 0,66кВ/1кВ	ВВГнг 3x4	-	-	м	50	-	
	Кабель силовой с медными жилами с изоляцией из ПВХ пониженной горючести на напряжение 0,66кВ/1кВ	ВВГнг 3x2,5	-	-	м	3400	-	
	Кабель силовой с медными жилами с изоляцией из ПВХ пониженной горючести на напряжение 0,66кВ/1кВ	ВВГнг 3x1,5	-	-	м	4050	-	
	Распределительная коробка 80x80мм	МРК 80x80	-	-	шт	500	-	
	Гофрированная труба, пластиковая, ф16мм	IEK	-	IEK	м	7450	-	
	Гофрированная труба, пластиковая, ф32мм	IEK	-	IEK	м	710	-	
	Гофрированная труба, пластиковая, ф50мм	IEK	-	IEK	м	440	-	
	Стальной нержавеющей трос (канат) диаметром 6мм	ГОСТ 3066-80	-	-	м	600	-	
	Стальная газопроводная труба ф50мм	-	-	АрселорМиттал	м	10	-	для перехода через стены
	<u>Метизы</u>							
	Гайка М6	ГОСТ 5970-78	-	-	шт	100	0,003	
	Шайба 6	ГОСТ 11371-78	-	-	шт	100	0,001	
	Болт М6x20	ГОСТ 7798-70	-	-	шт	100	0,007	
	Болт М10x20	ГОСТ 7798-70	-	-	шт	100	0,006	

Инв. N подл.	
Подпись и дата	
Взам. инв. N	

Изм.	Кол.уч.	Лист	Ндоп.	Подпись	Дата

-ЭМО.С

Лист
3