# ПрК "АКТЮБГРАЖДАНПРОЕКТ" ГСЛ №22017051

## РАБОЧИЙ ПРОЕКТ

"Реконструкция здания, инженерных и технологических систем объекта РГКП "Казахский национальный театр драмы имени Мухтара Ауэзова" расположенного по адресу: г. Алматы, проспект Абая 103"

Генеральный план

Альбом: 18724730-ГП

# ПрК "АКТЮБГРАЖДАНПРОЕКТ" ГСЛ №22017051

## РАБОЧИЙ ПРОЕКТ

"Реконструкция здания, инженерных и технологических систем объекта РГКП "Казахский национальный театр драмы имени Мухтара Ауэзова" расположенного по адресу: г. Алматы, проспект Абая 103"

Генеральный план

Альбом: 18724730-ГП

Главный инженер проекта

Главный архитектор проекта



Фахрутдинов

Фахрутдинов

#### ВЕДОМОСТЬ ОСНОВНЫХ КОМПЛЕКТОВ ЧЕРТЕЖЕЙ

Обозначение	Наименование	Примечание
гп	Генеральный план	
AP	Архитектурные решения	
КЖ	Конструкции железобетонные	
KM	Конструкции металлические	
AC	Архитектурно-строительная часть	
ВК	Водопровод и канализация	
OB u K	Отопление вентияция и кондиционировани	2
АПТ	Автоматическое пожаротушение	
ЭМ	Электрическое электрооборудование	
30	Электрическое освещение	
СС	Системы связи	
ЭС	Сети электроснабжения 0.4 кВ	
АПС	Автоматическая пожарная сигнализация	

#### ВЕДОМОСТЬ ССЫЛОЧНЫХ И ПРИЛАГАЕМЫХ ДОКУМЕНТОВ

Технические решения, принятые в рабочем проекте соответствуют требованиям экологических, санитарно-гигиенических, противопожарных и других норм, действующих на территории Республики Казахстан и обеспечивают безопасную для жизни и здоровья людей эксплуатацию объекта при соблюдении мероприятий, предусмотренных

Фахрутдинов

рабочими чертежами.

Главный архитектор проекта

Обозначение	Наименование
ГОСТ 6665-91	Камни бетонные и железобетонные бортовые
CT PK 1217-2003	Песок для строительных работ
CT PK 1549-2006	Смеси щебеночно-гравийно-песчаные и щебень для покрытий и оснований автомобильных дорог и аэродромов. Технические условия.

#### ВЕДОМОСТЬ РАБОЧИХ ЧЕРТЕЖЕЙ ОСНОВНОГО КОМПЛЕКТА ГП

/lucm	Наименование	Примечание
1	Общие данные (Начало)	
1.1	Общие данные (Продолжение) Схема разграничения зон ответственности по экспертизам	
2	План демонтажа	
3	Разбивочный план осей зданий и сооружений	
4	План организации рельефа.	
5	План благоустройства.	
6	Сводный план инженерных сетей.	
7	Схема расположения подпорных стен ПС-1 и ПС-2. Схема армирования стен из пустотелых блоков толщиной 200мм	
7.1	Армирование подпорных стен ПС-1,ПС-1	
7.2	Разрез 1–1. Спецификация	
8	Схема расположения подпорных стен Псм-3	
8.1	Армирование подпорной стены Псм3	
8.2	Разрез 1–1. Спецификация	
8.3	Схема расположения подпорных стен Пс-3.1 Разрез 1-1. Спецификация	

Рабочий проект "Реконструкция здания, инженерных и технологических систем объекта: РККБ "Казахский национальный театр драмы имени Мухтара Ауэзова" расположенного по адресу: г.Алматы проспект Абая 103.

разработано на основании следующих документов:

- Земельный акт №20-311-015-203
- Архитектурно-планировочного задания на проектирование номер: KZ71VUA00915742, дата выдачи: 15.06.2023г.;
- Материалов топографической съемки участка проектирования выполненных TOO «Miro Trade»24 нояδря 2022г.;
- Геологических данных, принятых по результатам инженерно-геологических изысканий выполненных ТОО "Инжгео" в январе 2023г.

Нормативных документов, действующих на территории РК:

- а) СП РК 3.01-11-2013 Градостроительство. Планировка и застройка городских и сельских населённых пунктов;
- б) СП РК 3.01.105-2013 Благоустройство территорий населённых пунктов;
- в) СТ РК 21.508-2002 Правила выполнения рабочей документации генеральных планов предприятий, сооружений жилищно-гражданских объектов;
- г) СП №2 от 11 января 2022 года

"Санитарно-эпидемиологические требования к санитарно-защитным зонам объектов, являющихся объектами воздействия на среду обитания и здоровье человека"

- d) СП №331" om 22 декабря 2020 года "Санитарно-эпидемиологические требования к сбору, использованию, транспортировке, хранению и захоронению отходов производства и потребления"
- е) СП №52 от 16 июня 2022 года

"Санитарно-эпидемиологические требования к административным и жилым зданиям" (с изменениями от 22.042023г)


#### ВЕДОМОСТЬ ЖИЛЫХ И ОБЩЕСТВЕННЫХ ЗДАНИЙ И СООРУЖЕНИЙ

	Наименование		Кол	ичеств	0	П	Ілощадь, і	<b>1</b> 2		Строите объем, м		
Номер на плане		Этажность	кносшр	uū	Блок	гов	застро	οūκu	общ	αя	ВП	0,
			зданий	здания	Bcezo	здания	всего	здания	всего	здания	Всего	
		Реконструируемые										
1	Казахский государственный академический театр драмы имени М.Ауэзова, в т.ч	6-8	1	4	-	10888.96	10888.96	30491.03	30491.03	189027.10	189027.10	
2	-ремонтный цех					326.1	326.1					
					Про	ектируемы	ые					
3	Чиллер					132.89	132.89					
	Подземные противопожарные резервуары, ёмкостью 500 м3					343.22	343.22					

#### ОСНОВНЫЕ ПОКАЗАТЕЛИ ПО ГЕНПЛАНУ

1 NN n.n.	Наименование	ед. изм.	Количество
1	Площадь участка по госакту	sa	5.0232
2	Площадь участка в границах проектирования	ρs	1.1823
3	Площадь реконструкции здания	M <sup>2</sup>	10888.96
4	Площадь покрытий в т.ч.	M <sup>2</sup>	19304.0
	-площадки из асфальтобетона над противопожарными баками	M <sup>2</sup>	411.0
5	Площадь озеленения	M <sup>2</sup>	20039.04
6	Процент застройки	%	21.68
7	Процент покрытий	%	38.43
8	Процент озеленения	%	39.89

						18724730-ГП							
						«Реконструкции здания, инженерных и технологических систем объекта РГКП «Казахский национальный театр драмы имени Мухтара Ауэзова»							
Изм.	Кол.уч.	/lucm	И°док	Подипсь	Дата	расположенного по адресу: г. Алматы проспект Абая 103»							
ГИП		Фахру	тдинов				Стадия	/lucm	Листов				
ГАП		Фахру	тдинов			Общеплощадочные материалы	РΠ	1	44				
Разра	ιδ.	Пирекс	ова	Much			PII	I	14				
Прове	рил	Медве	Эев	(D)					Пр.К.				
Н.конг	пр.	Шуиншалин				Общие данные (Начало)			, ражданпроект Актобе				

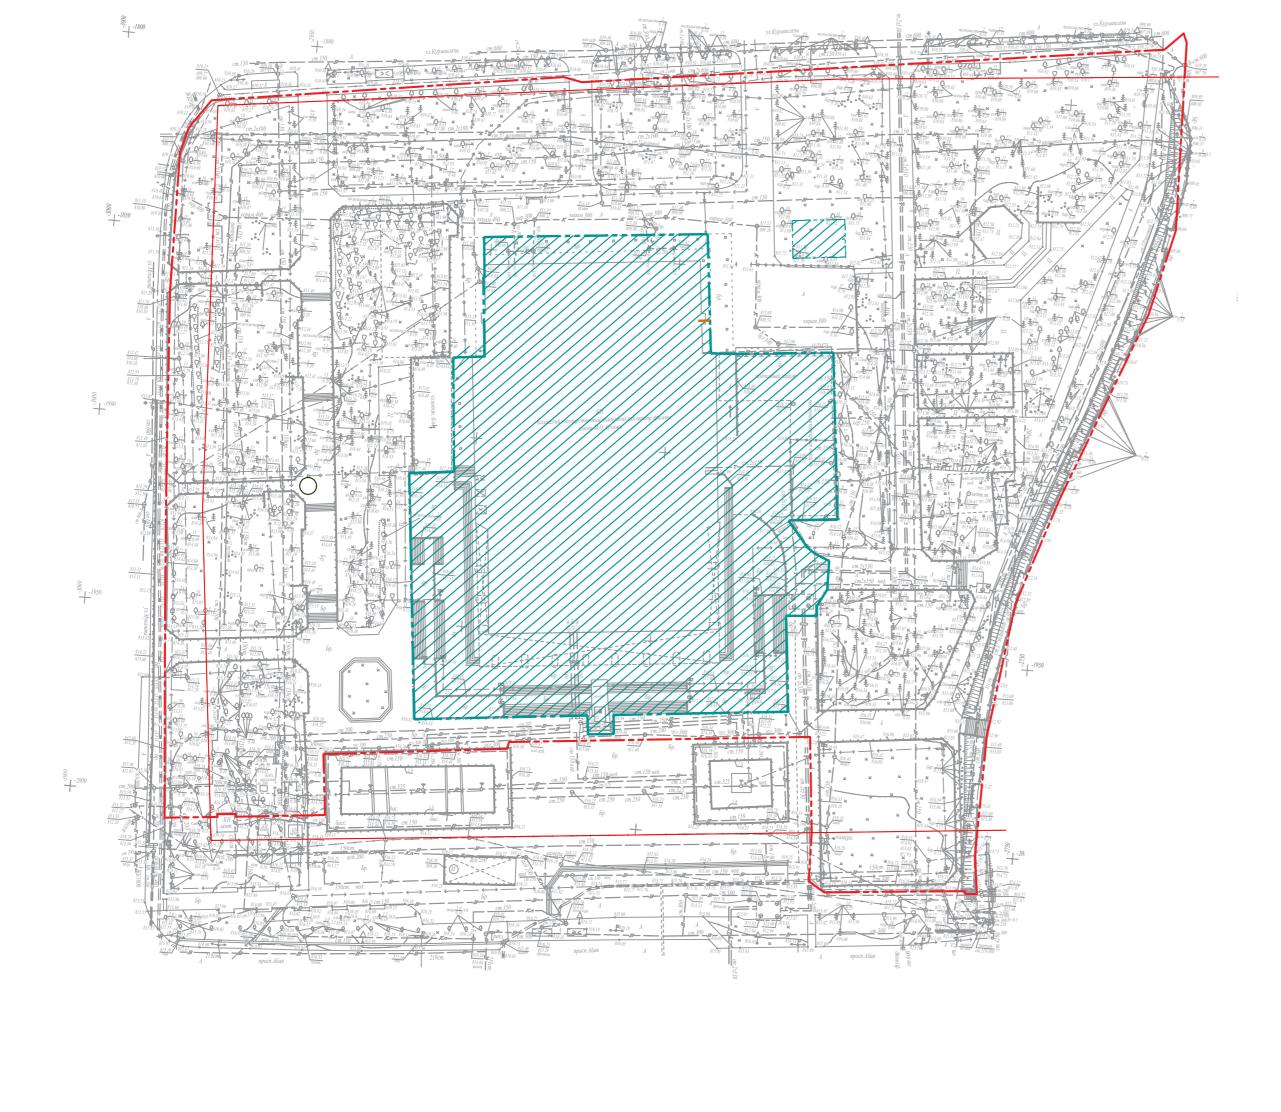


#### Примечание


Участок реконструкции объекта-Казахского национального театра драмы имени Мухтара Ауэзова расположен в Алмалинском районе г. Алматы .


Площадь участка 5,0232га, кадастровый номер № 20-311-015-203.


Данный проект выполняет задачу реконструкции самого здания Казахского национального театра драмы имени Мухтара Ауэзова в четко обозначенных границах. Граница реконструируемого участка составляет 1.1823 га. В проекте учтены работы по реконструкции здания театра, крыльца, выполняются работы по демонтажу лестниц и их восстановление, в проекте заложены работы по демонтажу противопожарных ёмкостей и проектирование новых противопожарных ёмкостей и проектирование новых противопожарных ёмкостей 2 шт по V= 500м3. Выполняется замена сетей проходящих по существующим трассам. Проектируются вновь отводы воды с крыльца театра с помощью открытой ливневой системы со сбросом воды в дренажные лотки. Лотки прокладываются по существующим проездам и площадкам с учетом существующих отметок. Проект благоустройства (озеленение, расстановка МАФов, подбор покрытия и трассировка тактильной плитки для слабовидящих) территории Казахского национального театра драмы имени Мухтара Ауэзова выполнила кампания West Project Astana в 2021году. Положительное заключение получено 14.04.2022году за №АС-0115/22 ТОО "АІМ Сотрапу" Благоустройство территории планируется осуществлять после реконструкции здания театра.

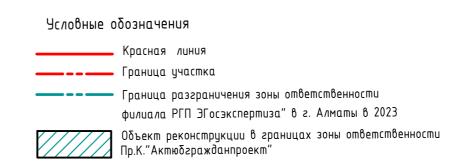



						18724730-ГП						
						«Реконструкции здания, инженерных и тех РГКП «Казахский национальный театр дра	мы имени Мухтара Ауэзова»					
13М.	Кол.уч.	Лист	№док	Подпись	Дата	расположенного по адресу: г. Алмап	ны проспект	Абая 103»				
1Π		Фахру	мдинов				Стадия	/lucm	Листов			
ΔП		Фахру	тдинов			Общеплощадочные материалы	РП	11				
зра	δ.	Пиреко	ва	Much			PII	1.1	-			
oobej	DU/I	Медвей	Эев	A)		Общие данные (Продолжение).			Пр.К.			
конп	ıp.	Шуинш	алин	<del>\</del>		Схема разграничения зон						
				N N		ответственности по экспертизам		2.	Ακποδε			
							оормат А2					

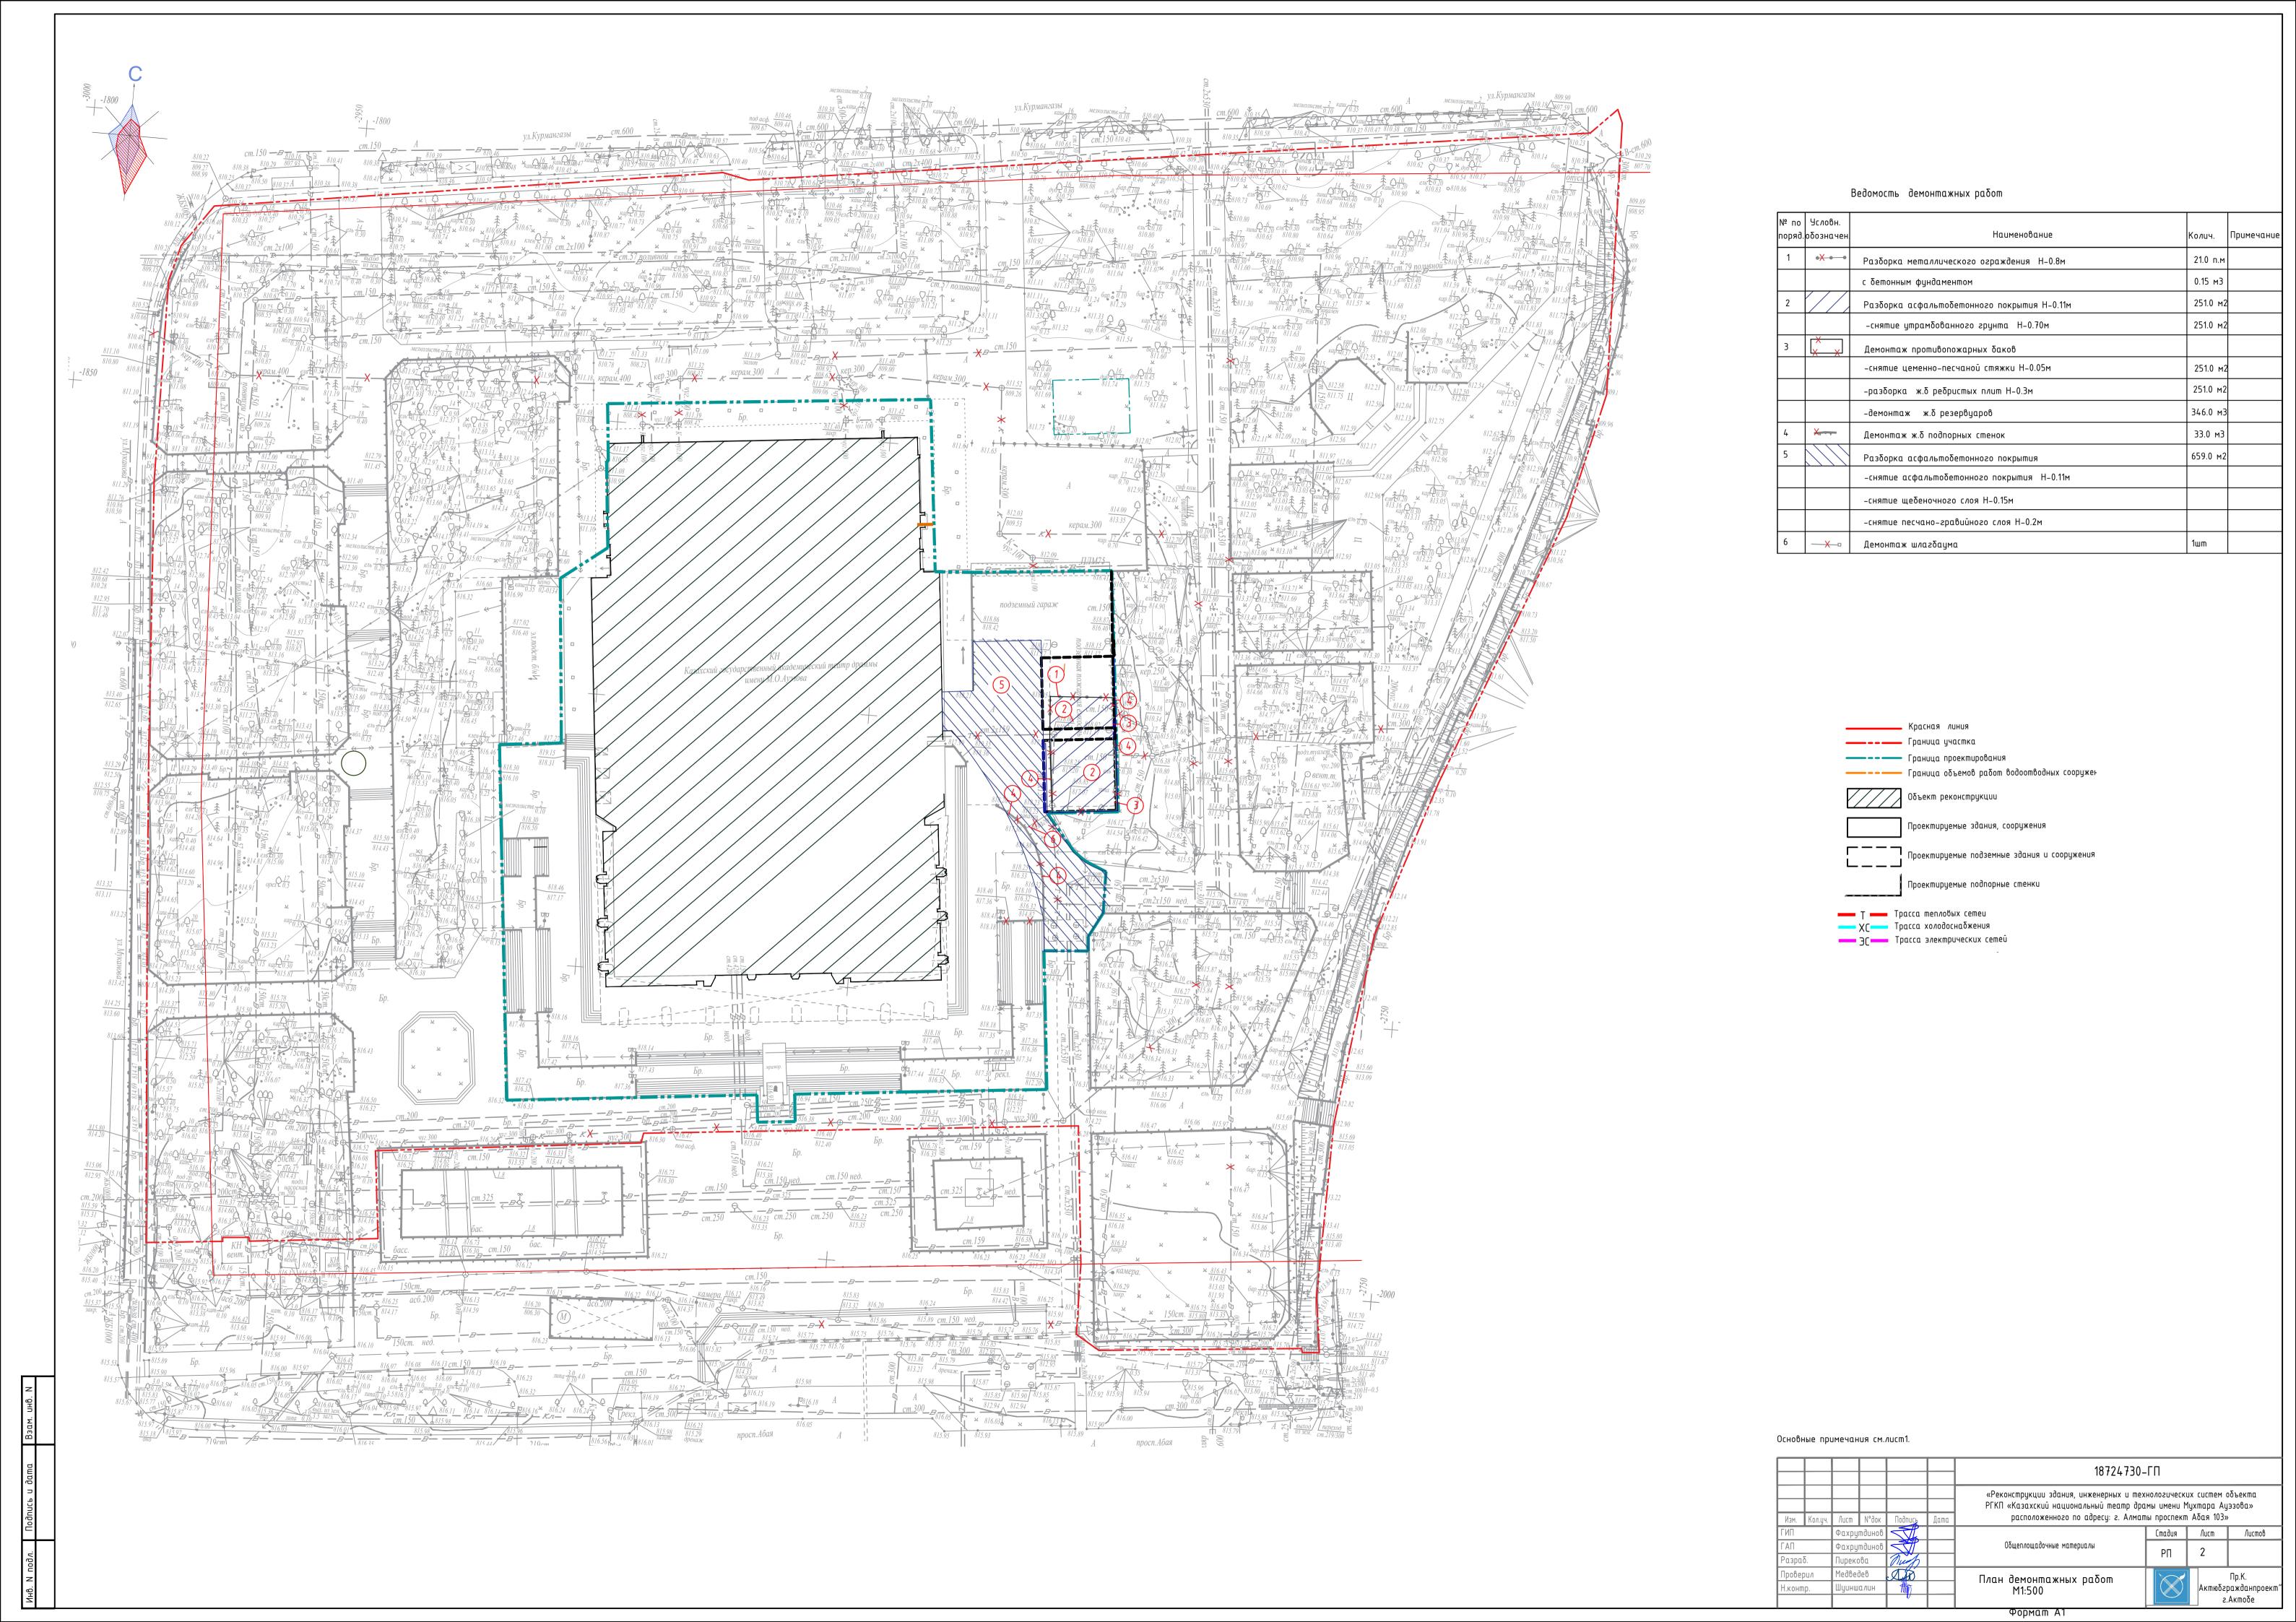


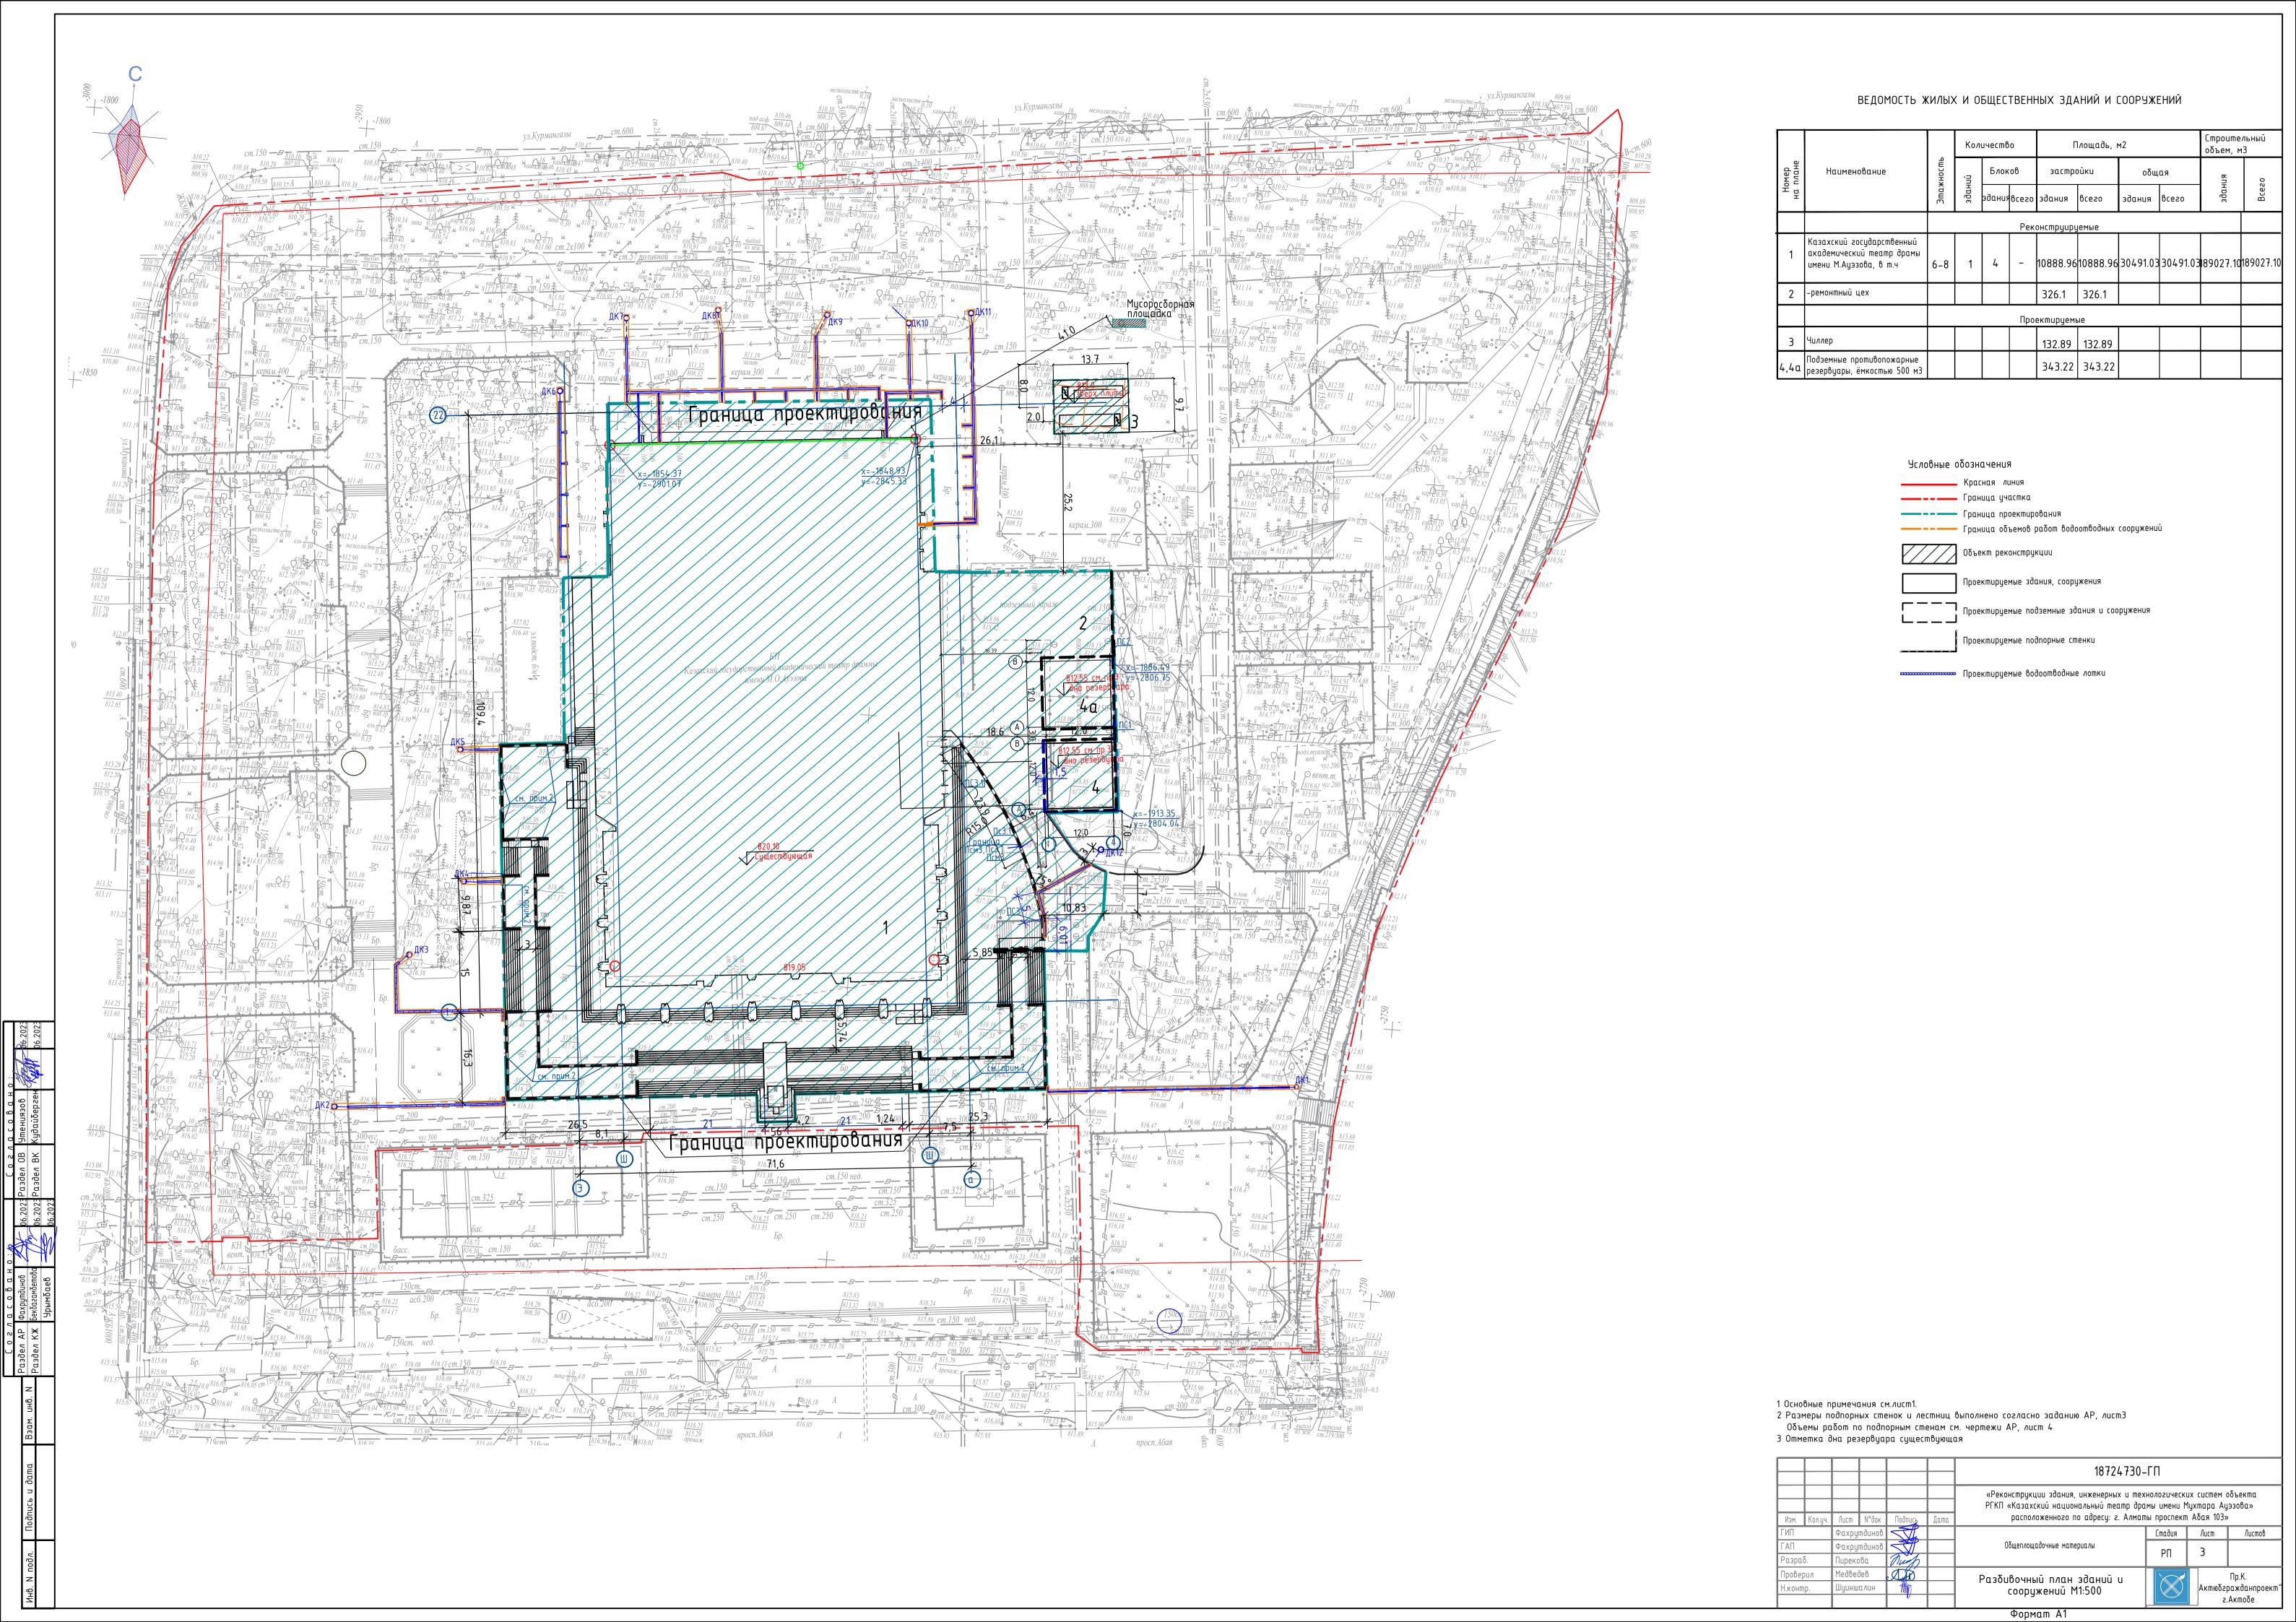

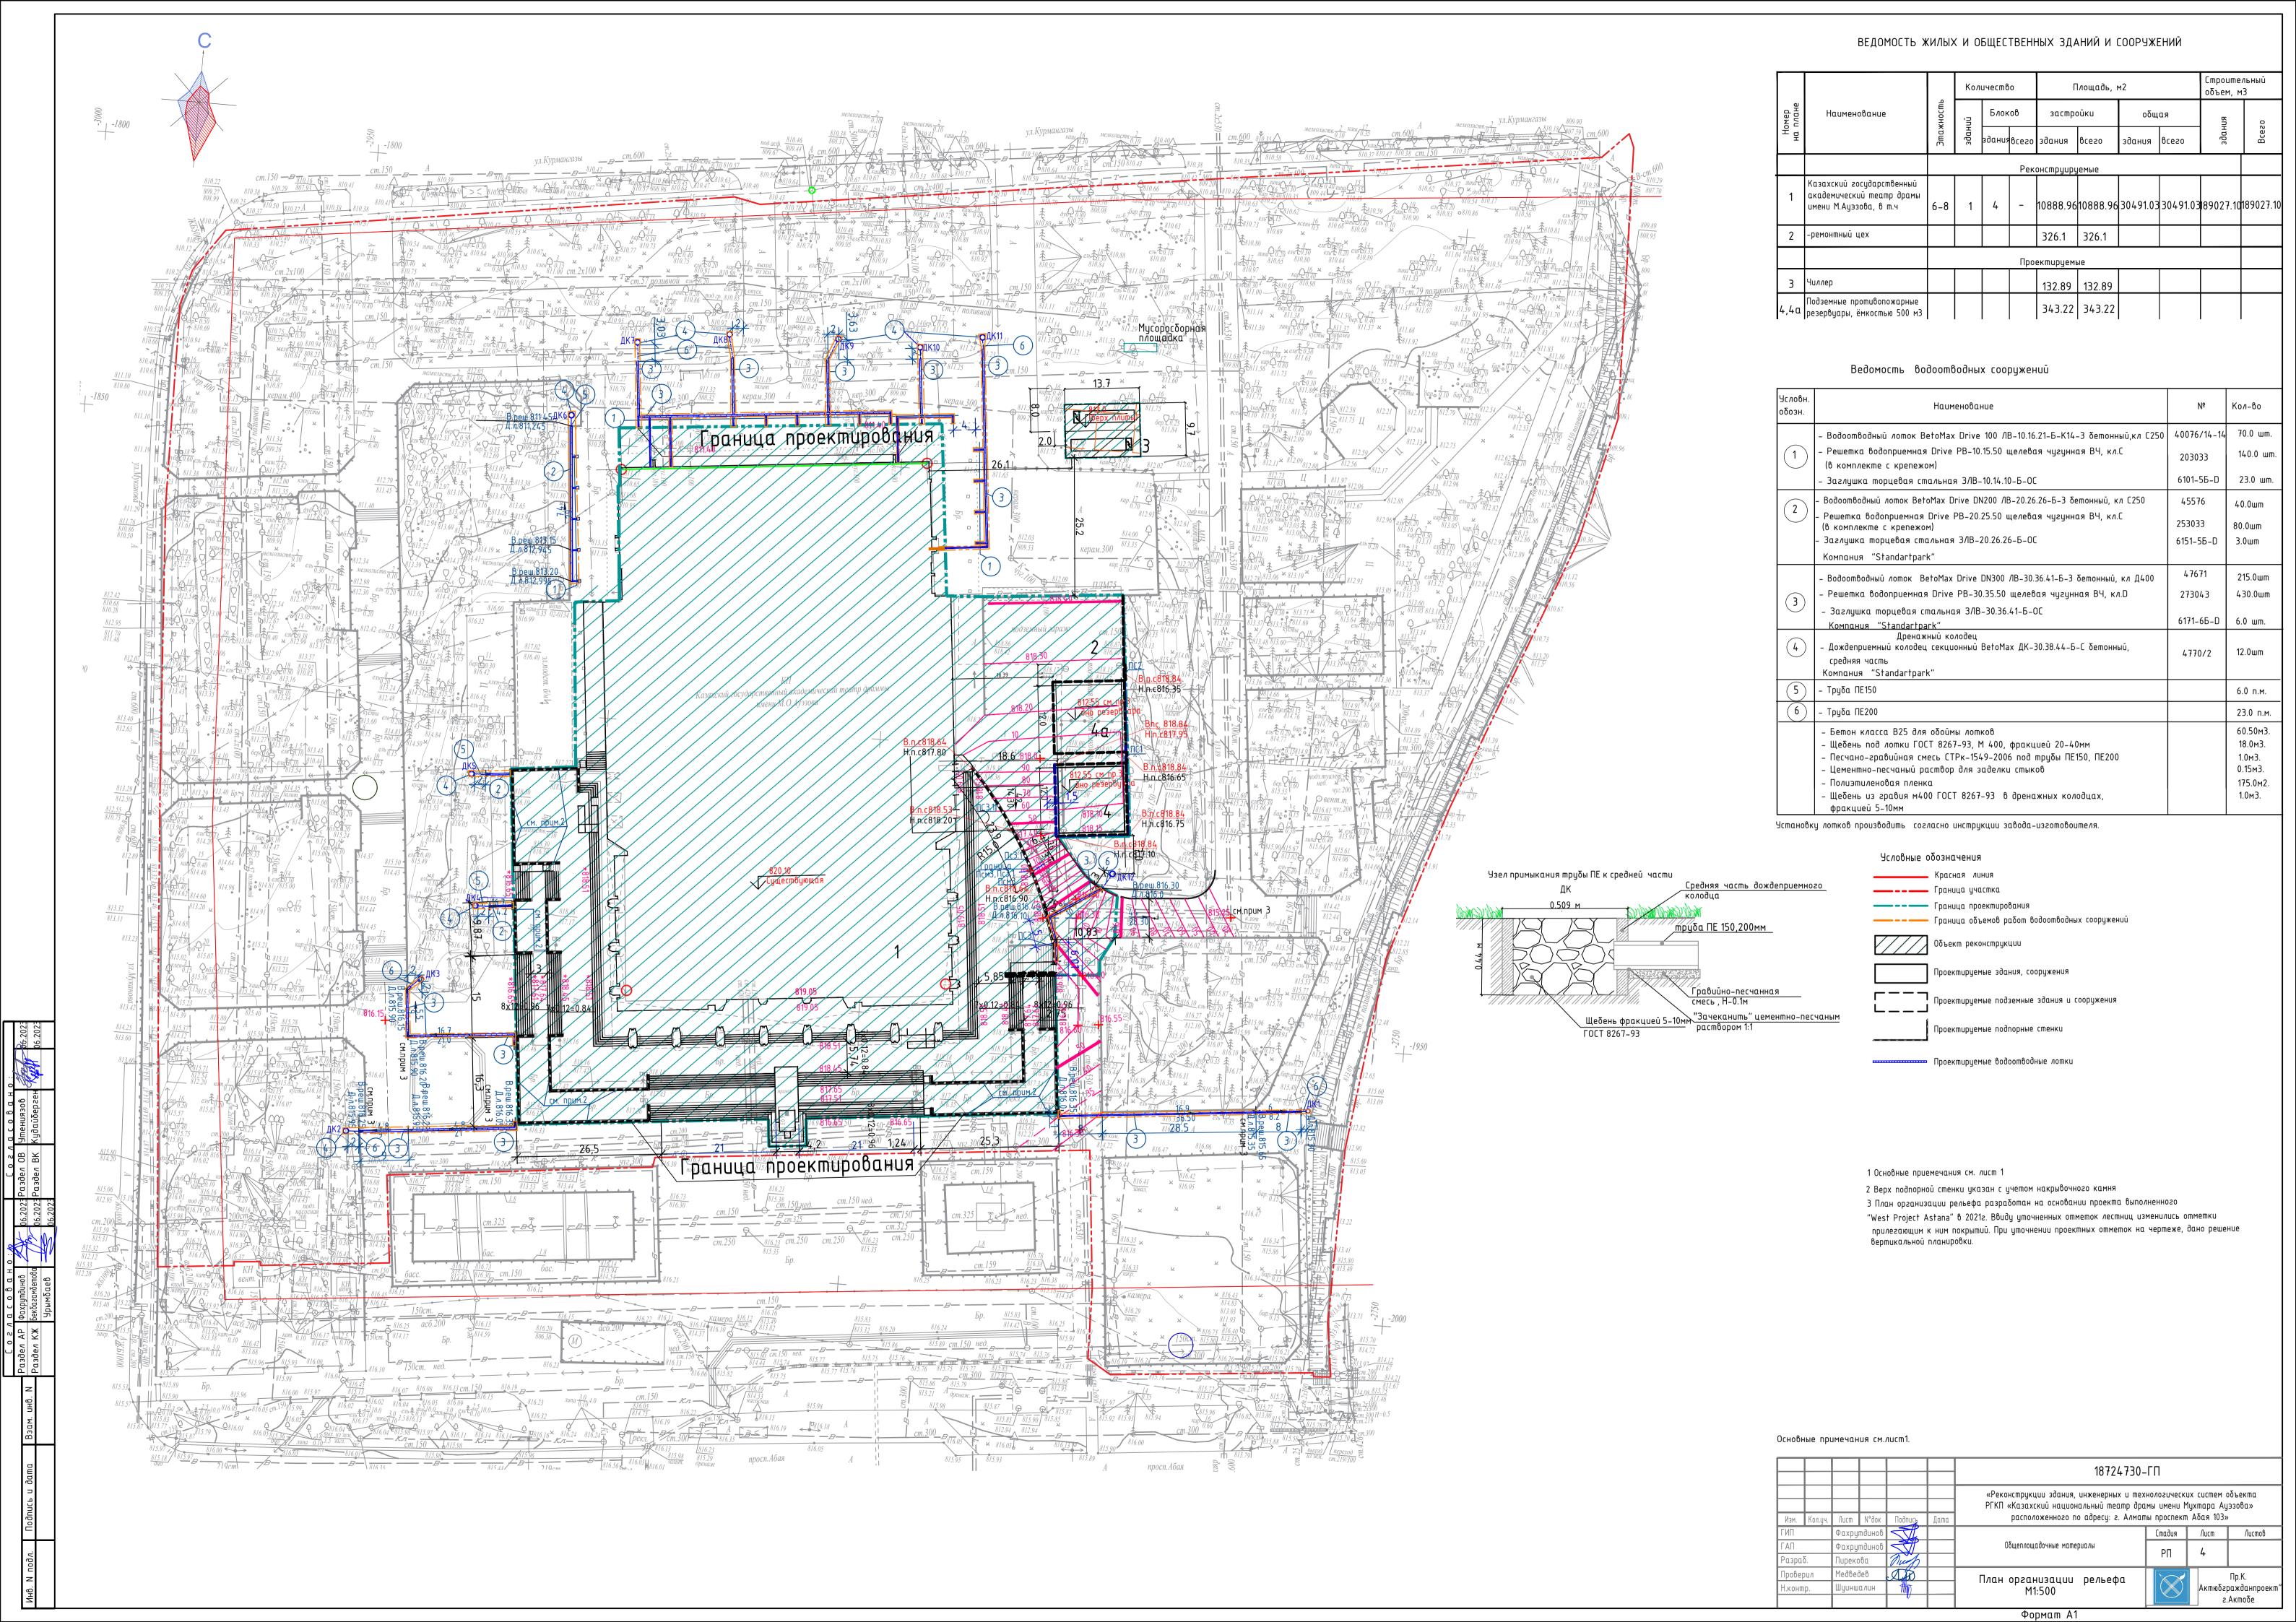


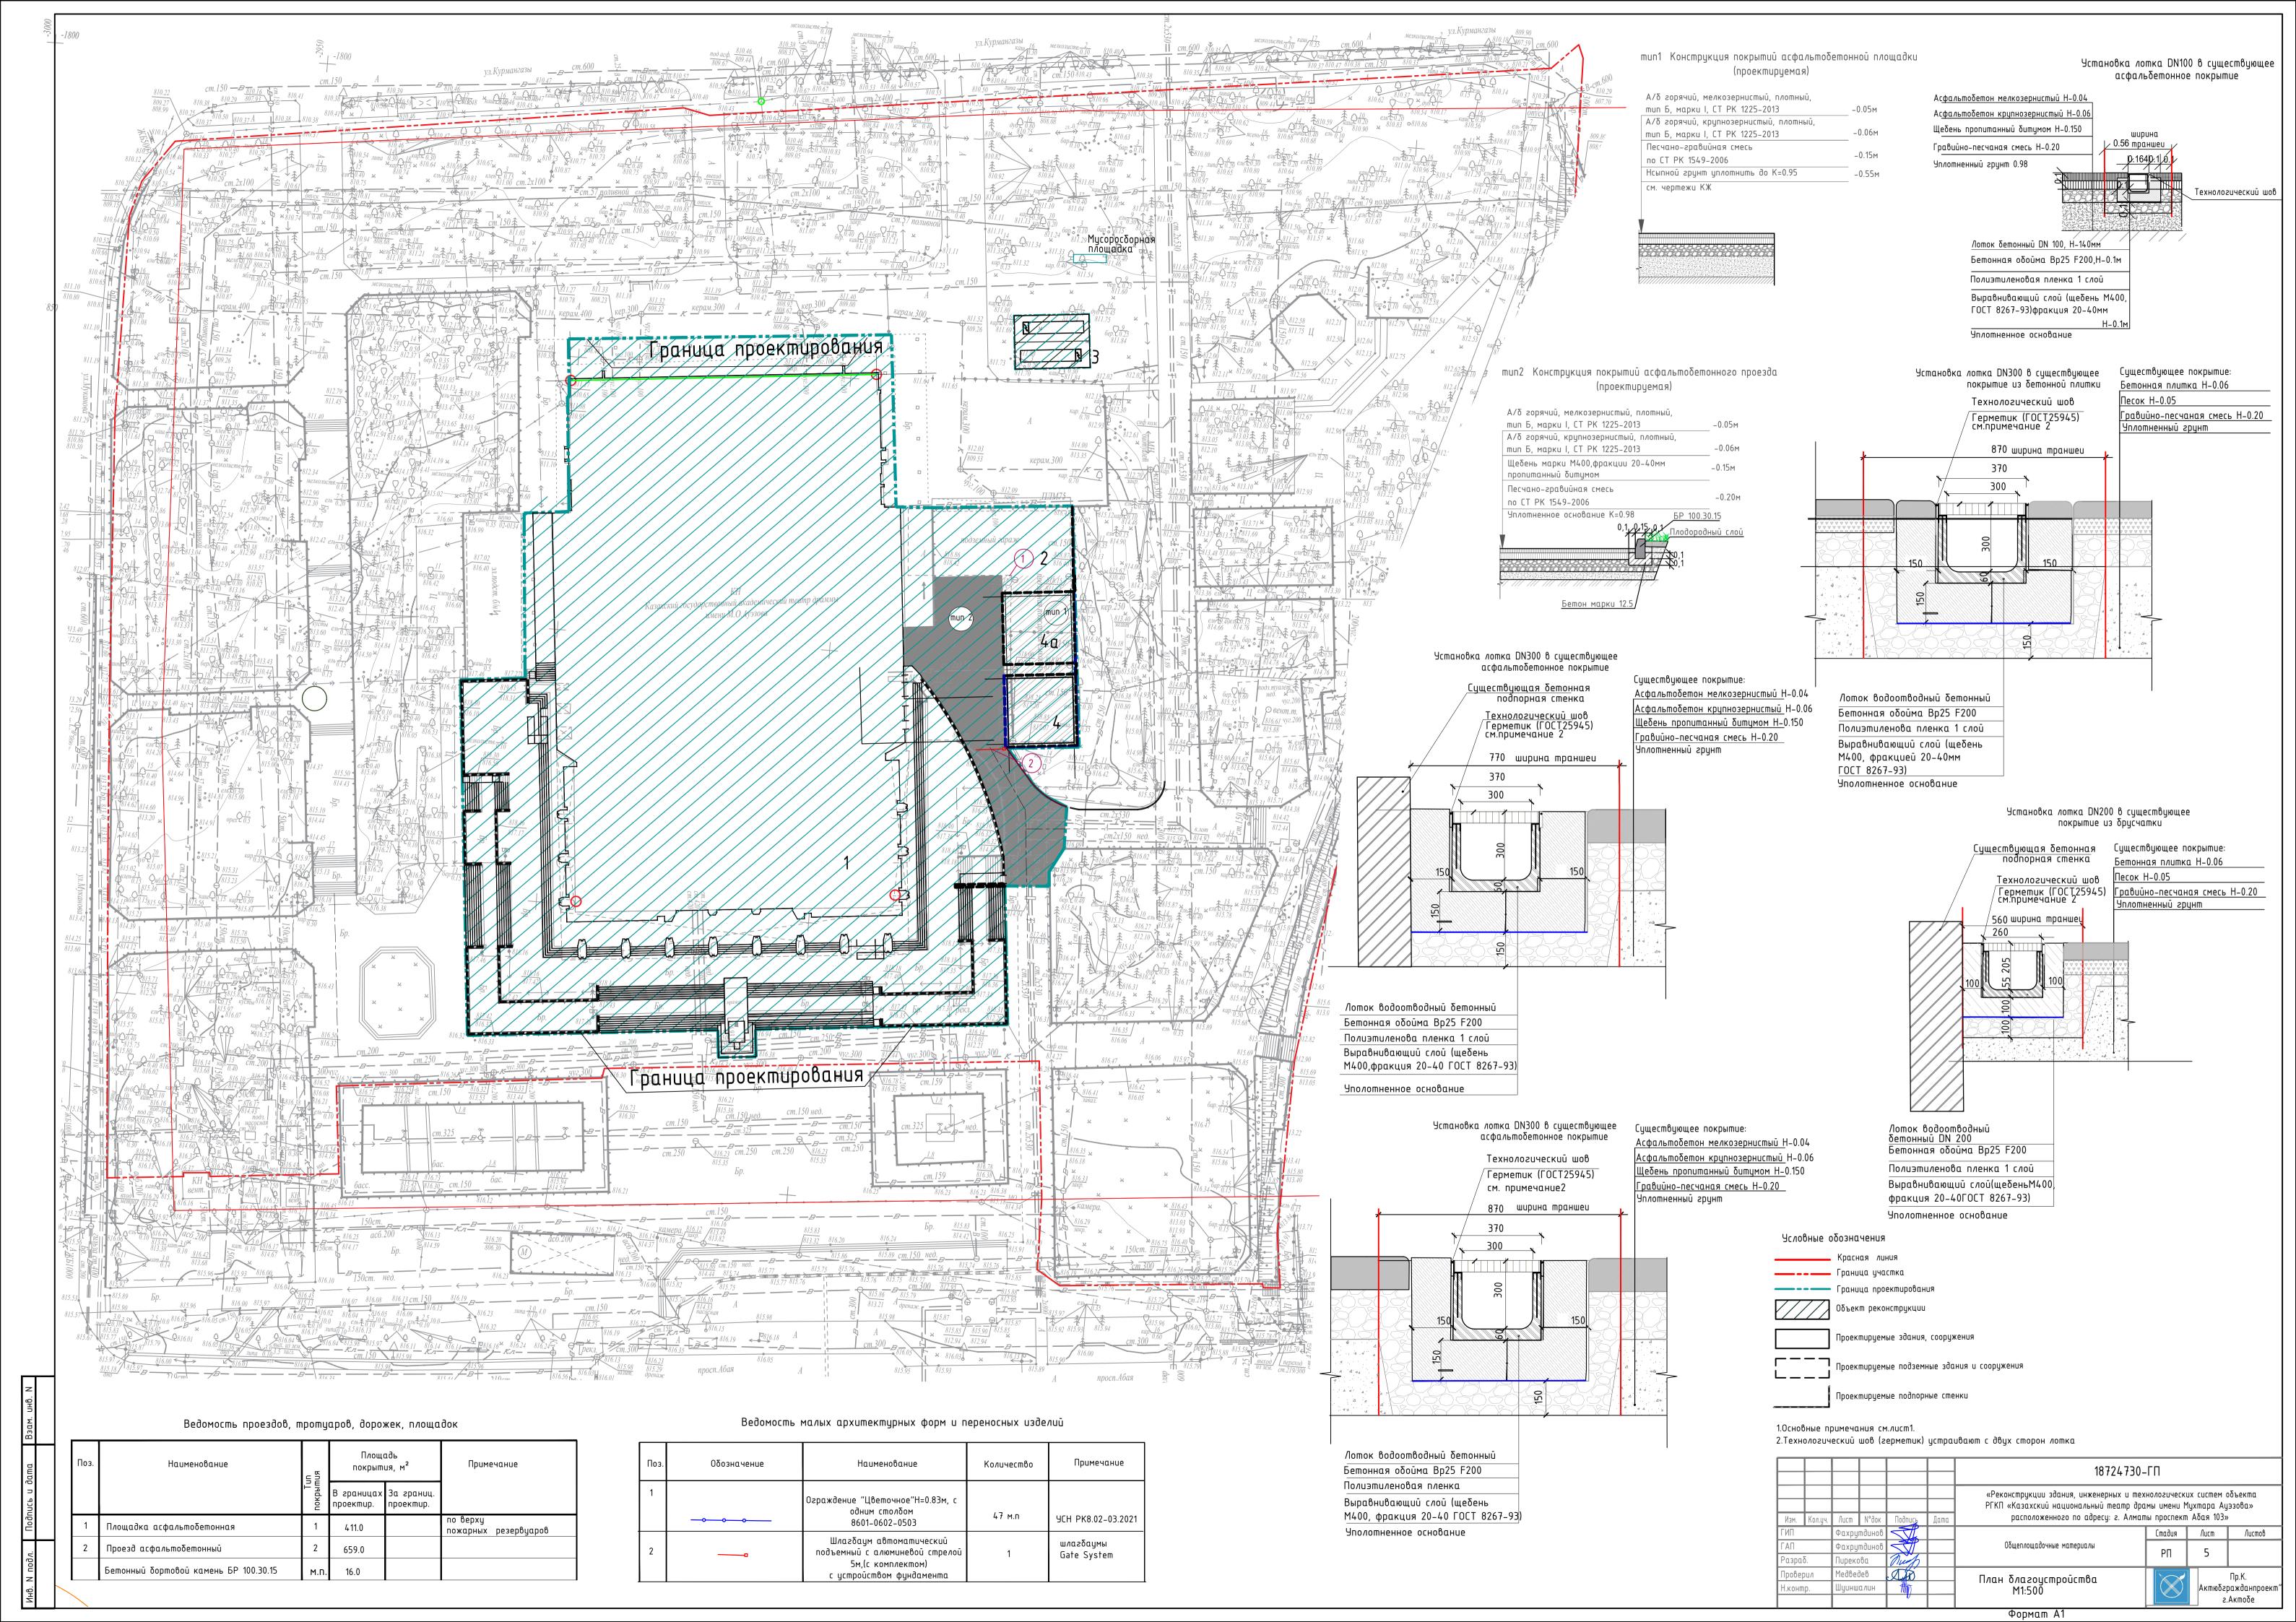

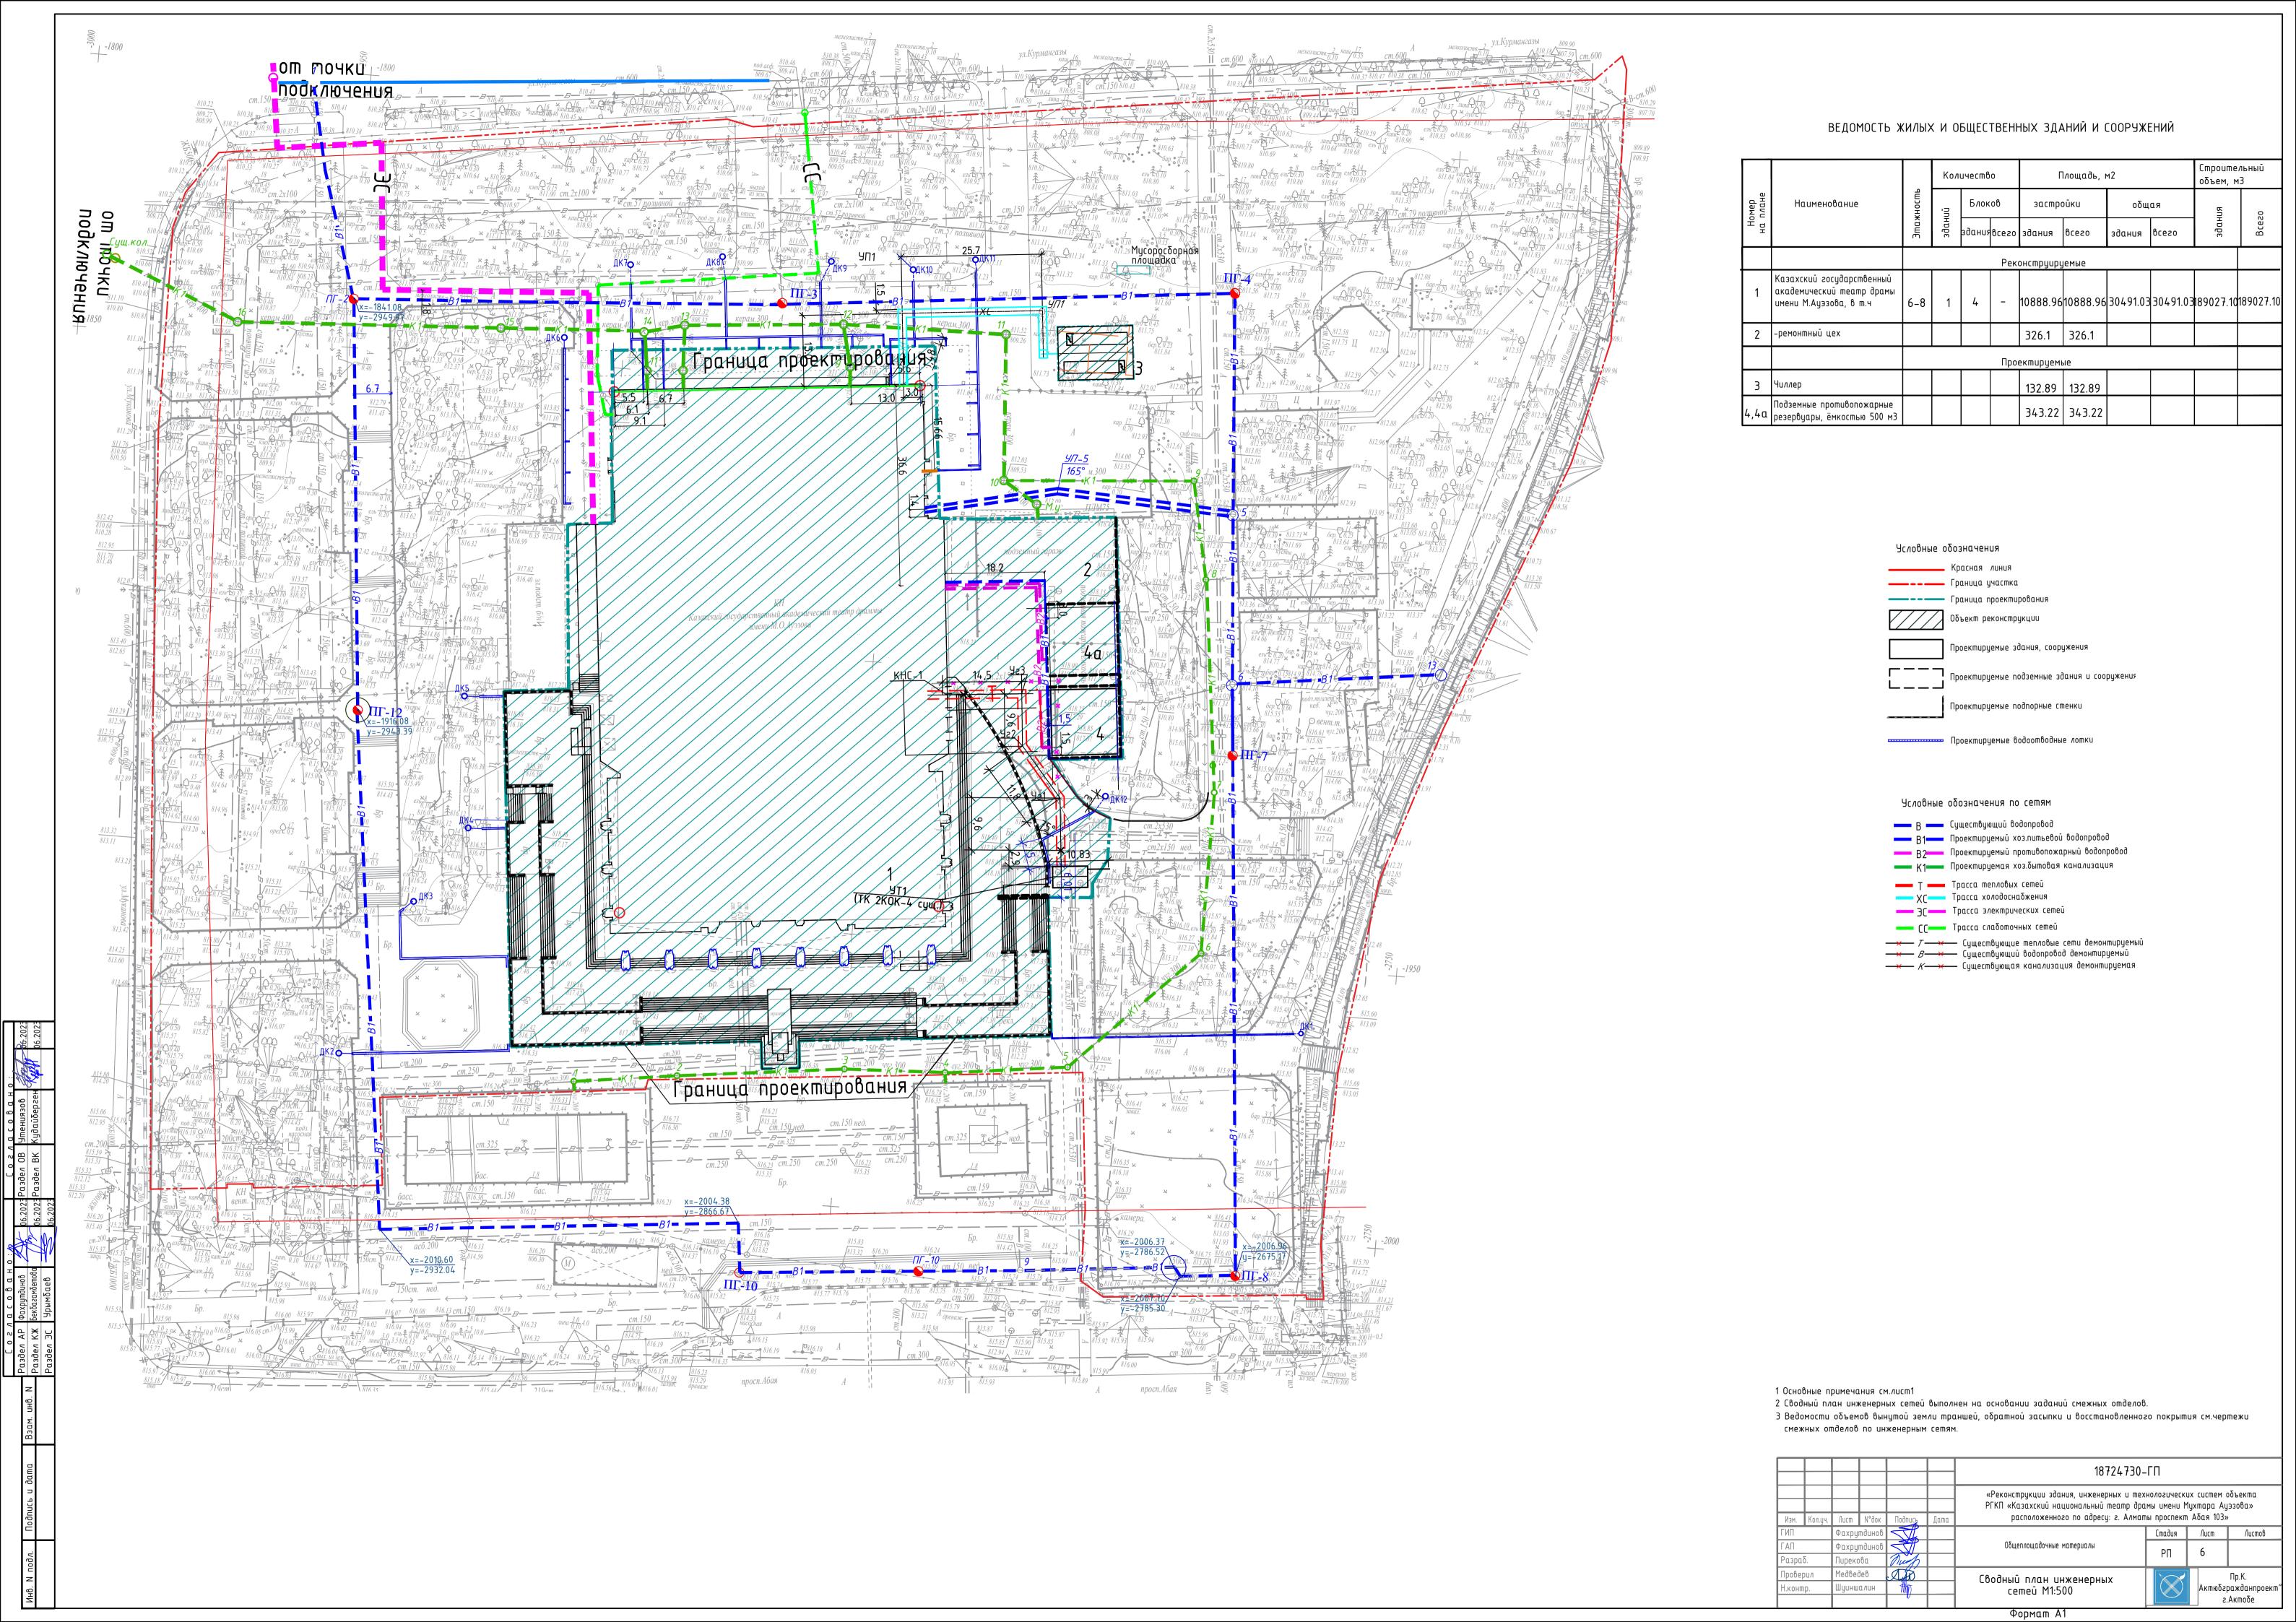


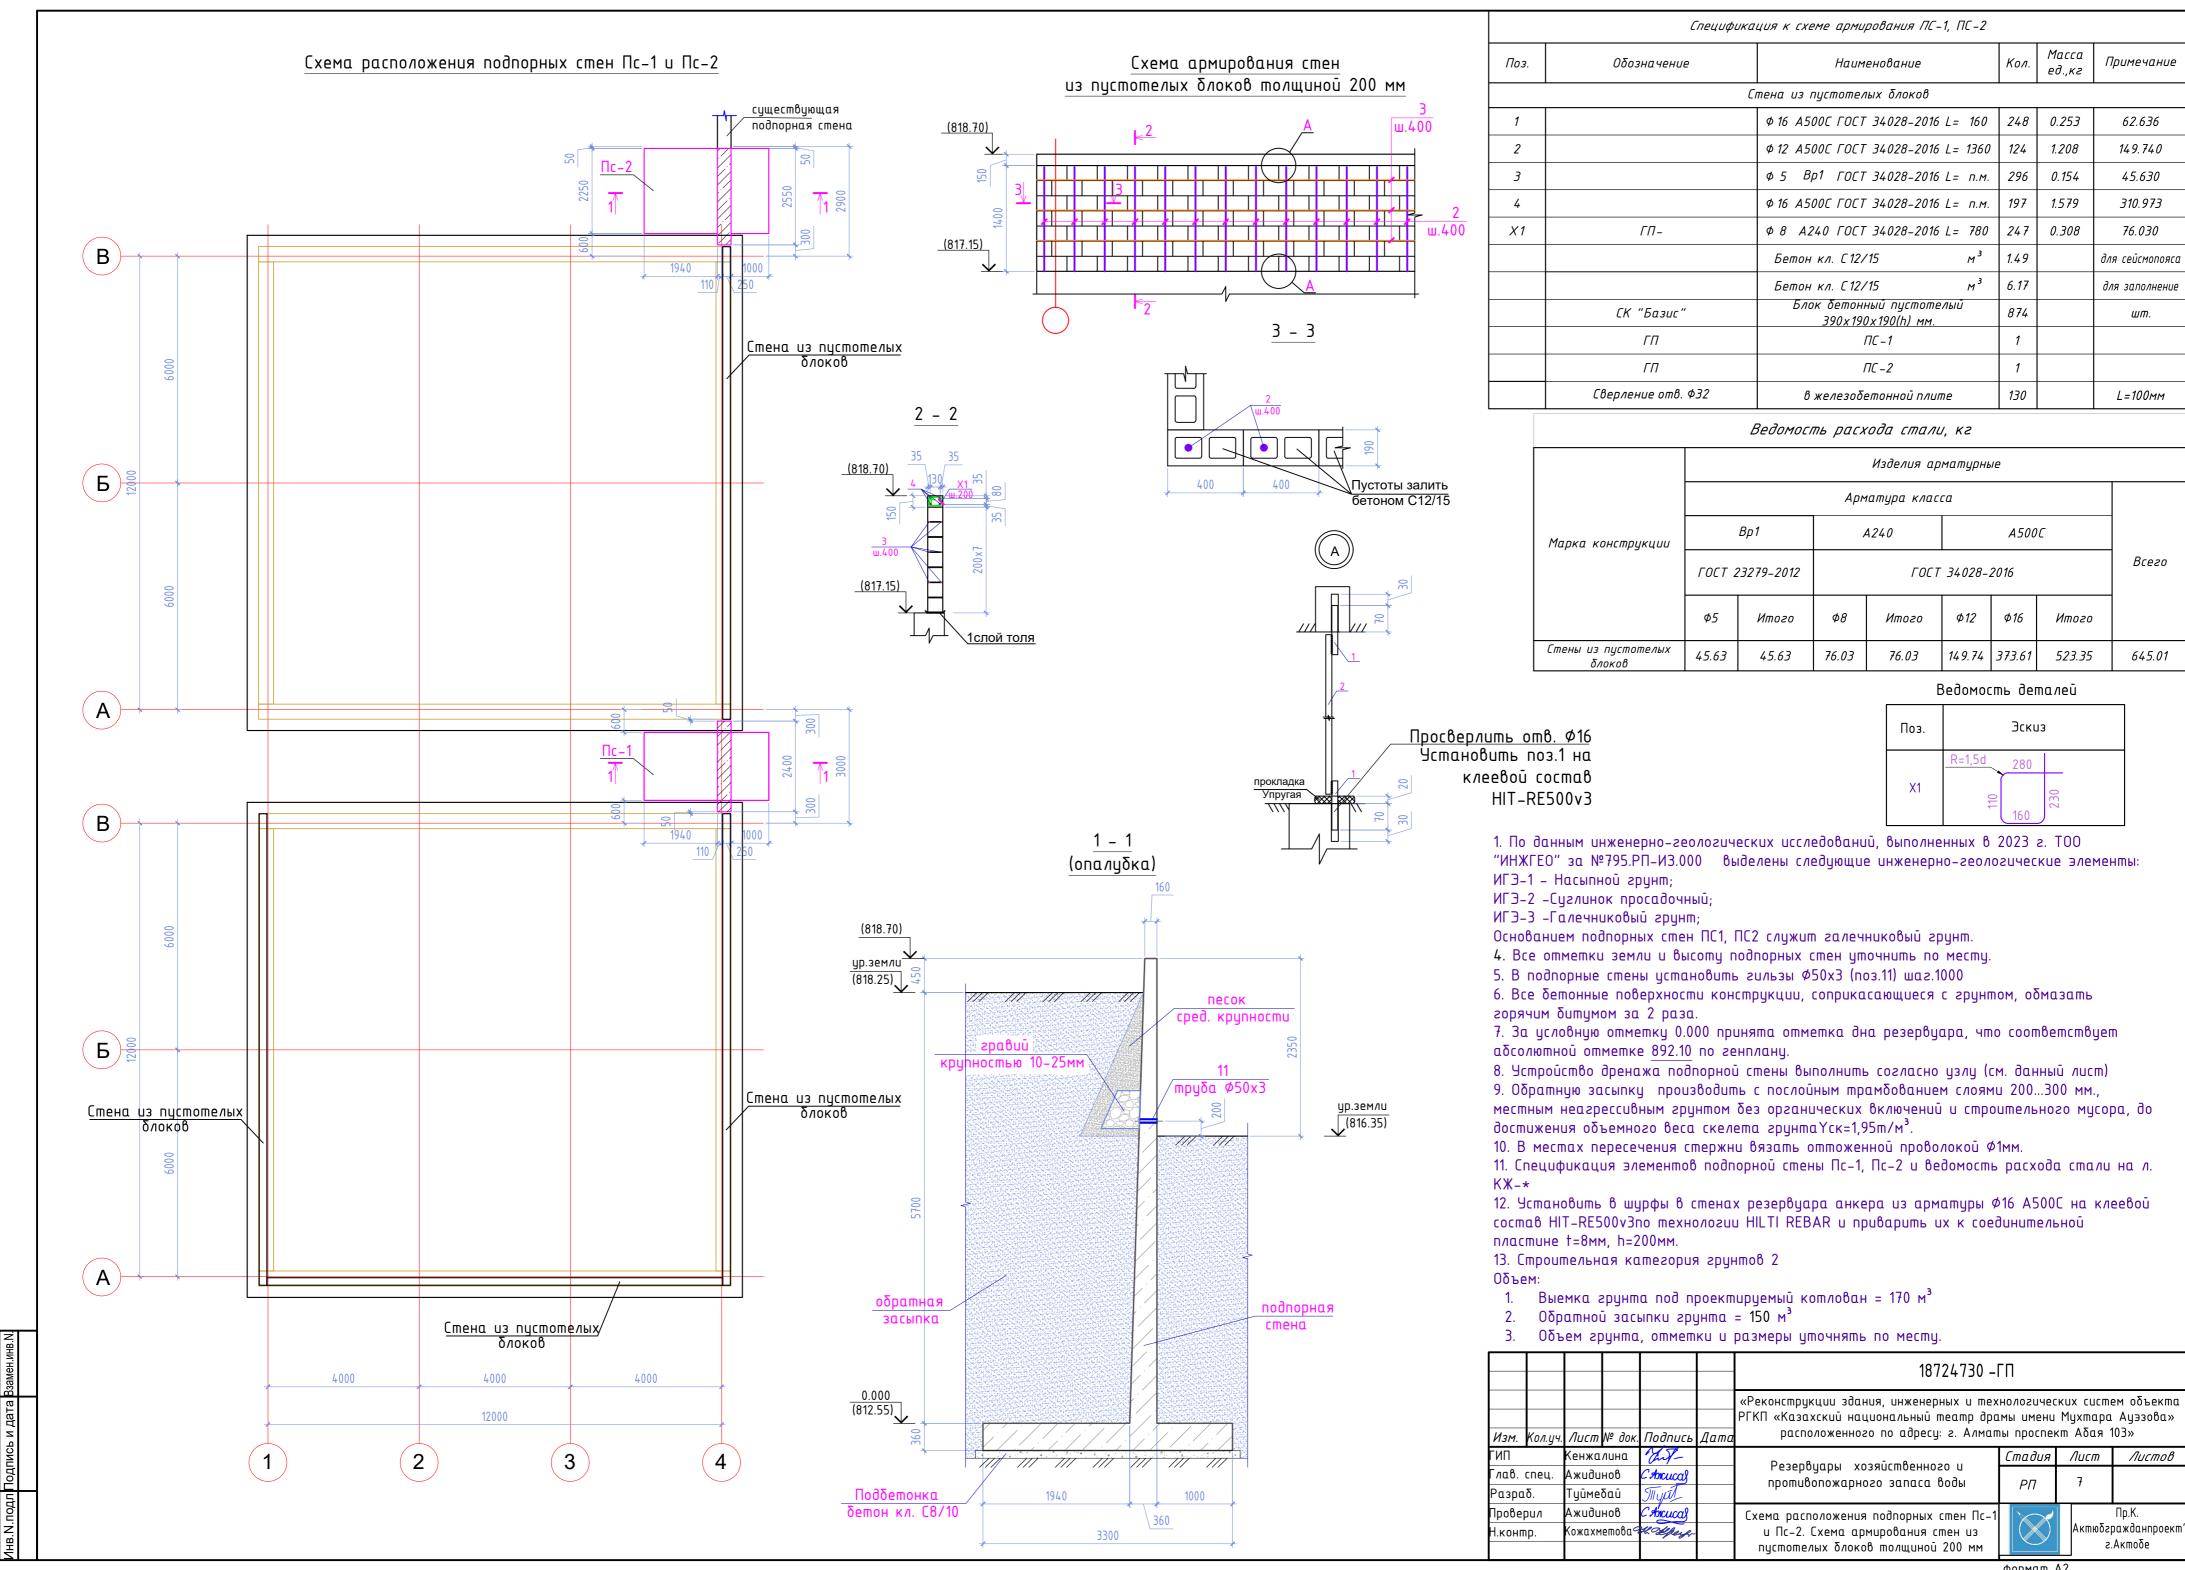


### Армирование фундаментной плиты подпорной стены Пс-1

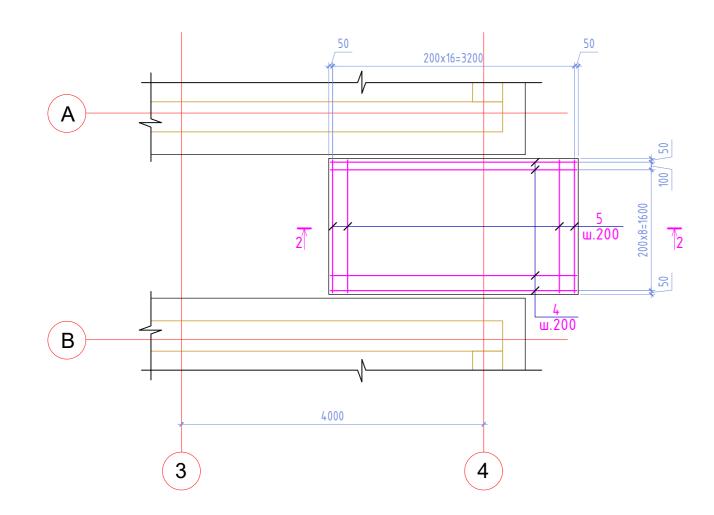


### Армирование фундаментной плиты подпорной стены Пс-2

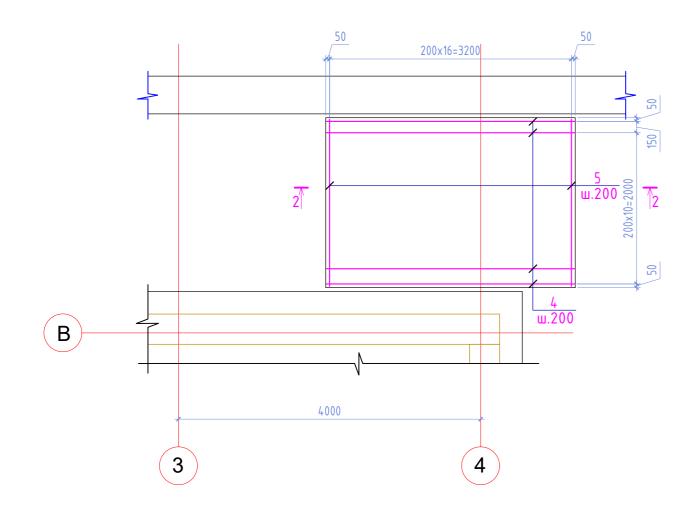

#### Армирование подпорной стены Пс-1

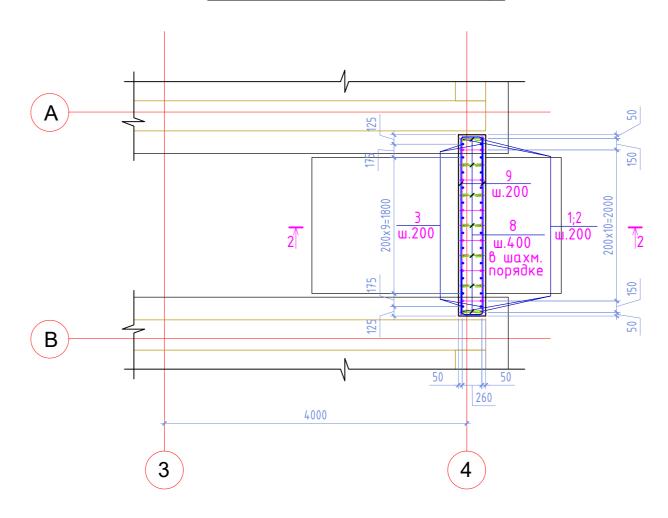


### Армирование подпорной стены Пс-2

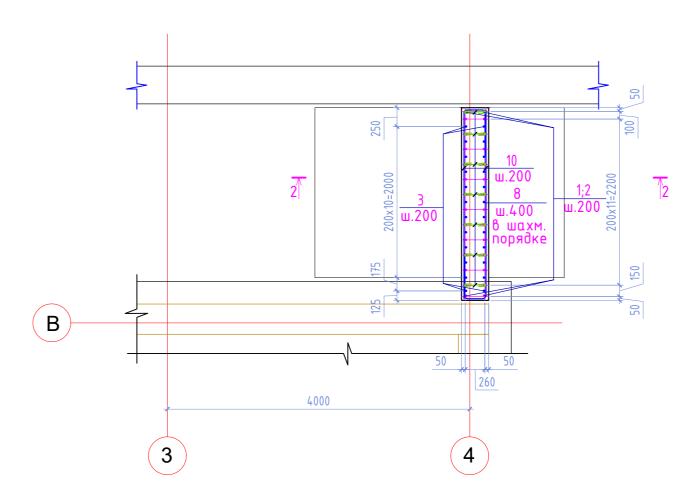


- 1. Данный лист смотреть совместно с л. ГП, КЖ-\*
- 2. Все бетонные поверхности, соприкасающиеся с грунтом, обмазать горячей битумной мастикой за 2 раза.
- 3. Привязка арматуры дана по оси стержня

	18724730 -										
Изм.	Кол.уч.	Лист	№ док.	Подпись	Дата	«Реконструкции здания, инженерных и технологических систем объ РГКП «Казахский национальный театр драмы имени Мухтара Ауэзо расположенного по адресу: г. Алматы проспект Абая 103»					
гип		Кенжалина		Jul-		D	Стадия	Лист	Листов		
Γлαβ.	спец.	ибижА	нов	CAncucas		Резервуары хозяйственного и противопожарного запаса воды	РΠ	7.4			
Разра	ιδ.	Туйме	δαū	Thyte		прошавоножарного запаса вовы	P11	7.1			
Прове	рил	ибижА	нов	CAncucas		A			Пр.К.		
-F F		Кожахметова Ж.Жреф			Армирование подпорной стены Пс-1, Пс-2			г.Актобе			

формат А2

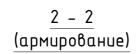

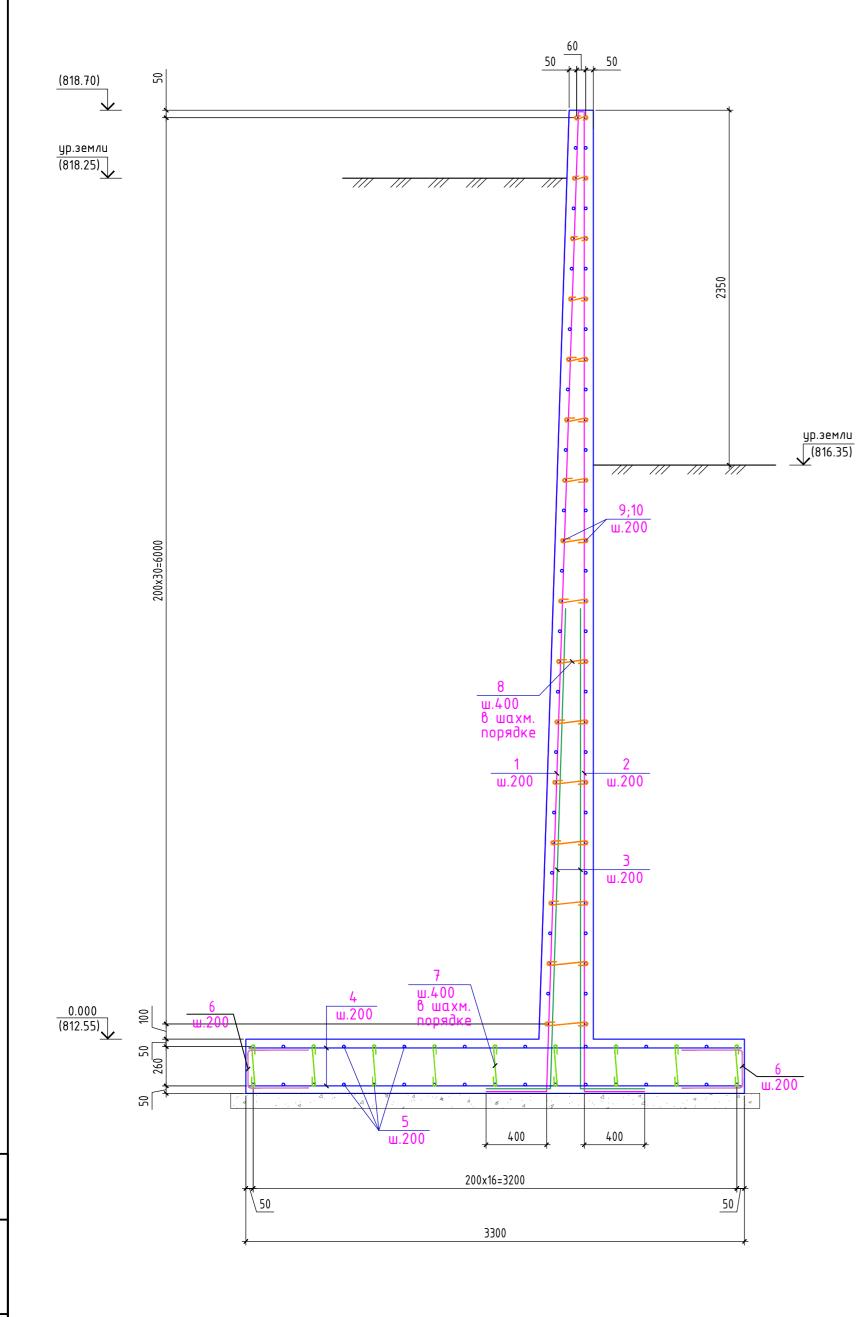

#### Ведомость деталей

Поз.	Эскиз
6	500 250 500 L=1250
7	220 100 100 L=420
8	28090 100 100 Lcp=385
9	2350 R=3d (8.2.)  600 09  Lcp=3110
10	2500 R=3d (8.z.)  600 Q  Lcp=3260


	Спецификация к схеме армирования										
Поз.	Обозна чение	Наименование	Кол.	Масса ед.,кг	Примечание						
		Пс-1	•								
1		Φ 16 A500C ΓΟCΤ 34028-2016 L= 6930	13	10.939	142.211						
2		Φ 12 A500C ΓΟCΤ 34028-2016 L= 6890	13	6.118	79.532						
3		Φ 22 A500C ΓΟCT 34028-2016 L= 3580	24	10.684	256.422						
4		Φ 22 A500C ΓΟCΤ 34028-2016 L= 3260	20	9.729	194.585						
5		Φ 12 Α500C ΓΟCΤ 34028-2016 L= 1190	34	1.057	35.926						
6		Φ 10 A500C ΓΟCΤ 34028-2016 L= 1250	54	0.771	41.622						
7		Φ 8 A240 ΓΟCΤ 34028-2016 L= 420	45	0.166	7.459						
8		Φ 8 A240 ΓΟCT 34028-2016 L= 385	112	0.152	17.017						
9		Φ 12 A500C ΓΟCΤ 34028-2016 L= 3110	62	2.761	171.211						
11		Труба 50х3 ДСТУ 8938:2019 L= 250	2	0.870	1.740						
		Бетон кл. С20/25 м³	6.06		947.723						
		Бетон кл. С8/10 м³	0.67								
		Пс-2									
1		Φ 16 A500C ΓΟCΤ 34028-2016 L= 6930	14	10.939	<i>153.150</i>						
2		Φ 12 Α500C ΓΟCΤ 34028-2016 L= 6890	14	<i>6.118</i>	85.650						
3		Φ 22 A500C ΓΟCT 34028-2016 L= 3580	24	10.684	256.422						
4		Φ 22 A500C ΓΟCT 34028-2016 L= 3260	24	9.729	233.502						
5		Φ 12 Α500C ΓΟCΤ 34028-2016 L= 1190	34	1.057	<i>35.926</i>						
6		φ 10 A500C ΓΟCΤ 34028-2016 L= 1250	58	0.771	44.705						
7		Φ 8 A240 ΓΟCT 34028-2016 L= 420	54	0.166	8.950						
8		Φ 8 A240 ΓΟCT 34028-2016 L= 385	112	0.152	17.017						
10		Φ 12 A500C ΓΟCΤ 34028-2016 L= 3260	62	2.895	179.468						
11		Труба 50х3 ДСТУ 8938:2019 L= 250	2	0.870	1.740						
		Бетон кл. С20/25 м³	6.85								
		Бетон кл. С8/10 м³	0.83								
		_									

	Ведомость расхода стали, кг											
Марка конструкции			Изделия прокатные									
			Арма	тура кл								
	A240 A500C							T				
			ΓΟСΤ	34028	Всего	ДСТУ 8938:2019		Всего				
	Φ8	Итого	Φ10	Φ12	Ø 16	Φ22	Итого		φ50x3	Итого		
Пс-1	24.48	24.48	41.62	293.81	144.88	451.01	931.31	955.79	1.74	1.74	1.74	
Пс-2	25.97	25.97	44.71	308.57	156.02	489.92	999.23	1025.19	1.74	1.74	1.74	

- 1. Данный лист смотреть совместно с л. ГП, КЖ-\* 2. Все бетонные поверхности, соприкасающиеся с грунтом, обмазать горячей битумной мастикой за 2 раза.
- 3. Привязка арматуры дана по оси стержня


						18724730 –ГП							
Изм.	Кол.уч.	Лист	№ док.	Подпись	Дата	Реконструкции здания, инженерных и технологических систем объекто ГКП «Казахский национальный театр драмы имени Мухтара Ауэзова» расположенного по адресу: г. Алматы проспект Абая 103»							
ГИП		Кенжа	лина	ant-		Decembrane vessismberress u	Стадия	Лист	Листов				
Γлαβ.	спец.	Ажиди	нов	CAncucas		Резервуары хозяйственного и противопожарного запаса воды	РΠ	7.0	7.0				
Разра	δ.	Туйме	δαū	ThyriL		прошавопожарного запаса вовы	PII	7.2					
Провеј	рил	Ажиди	нов	CAncucal					Пр.К.				
Н.конп	Н.контр. Кожахметова <i>жа</i>		H. Seperge		Разрез 2–2. Спецификация			г.Актобе актьберажданпроект"					


формат А2

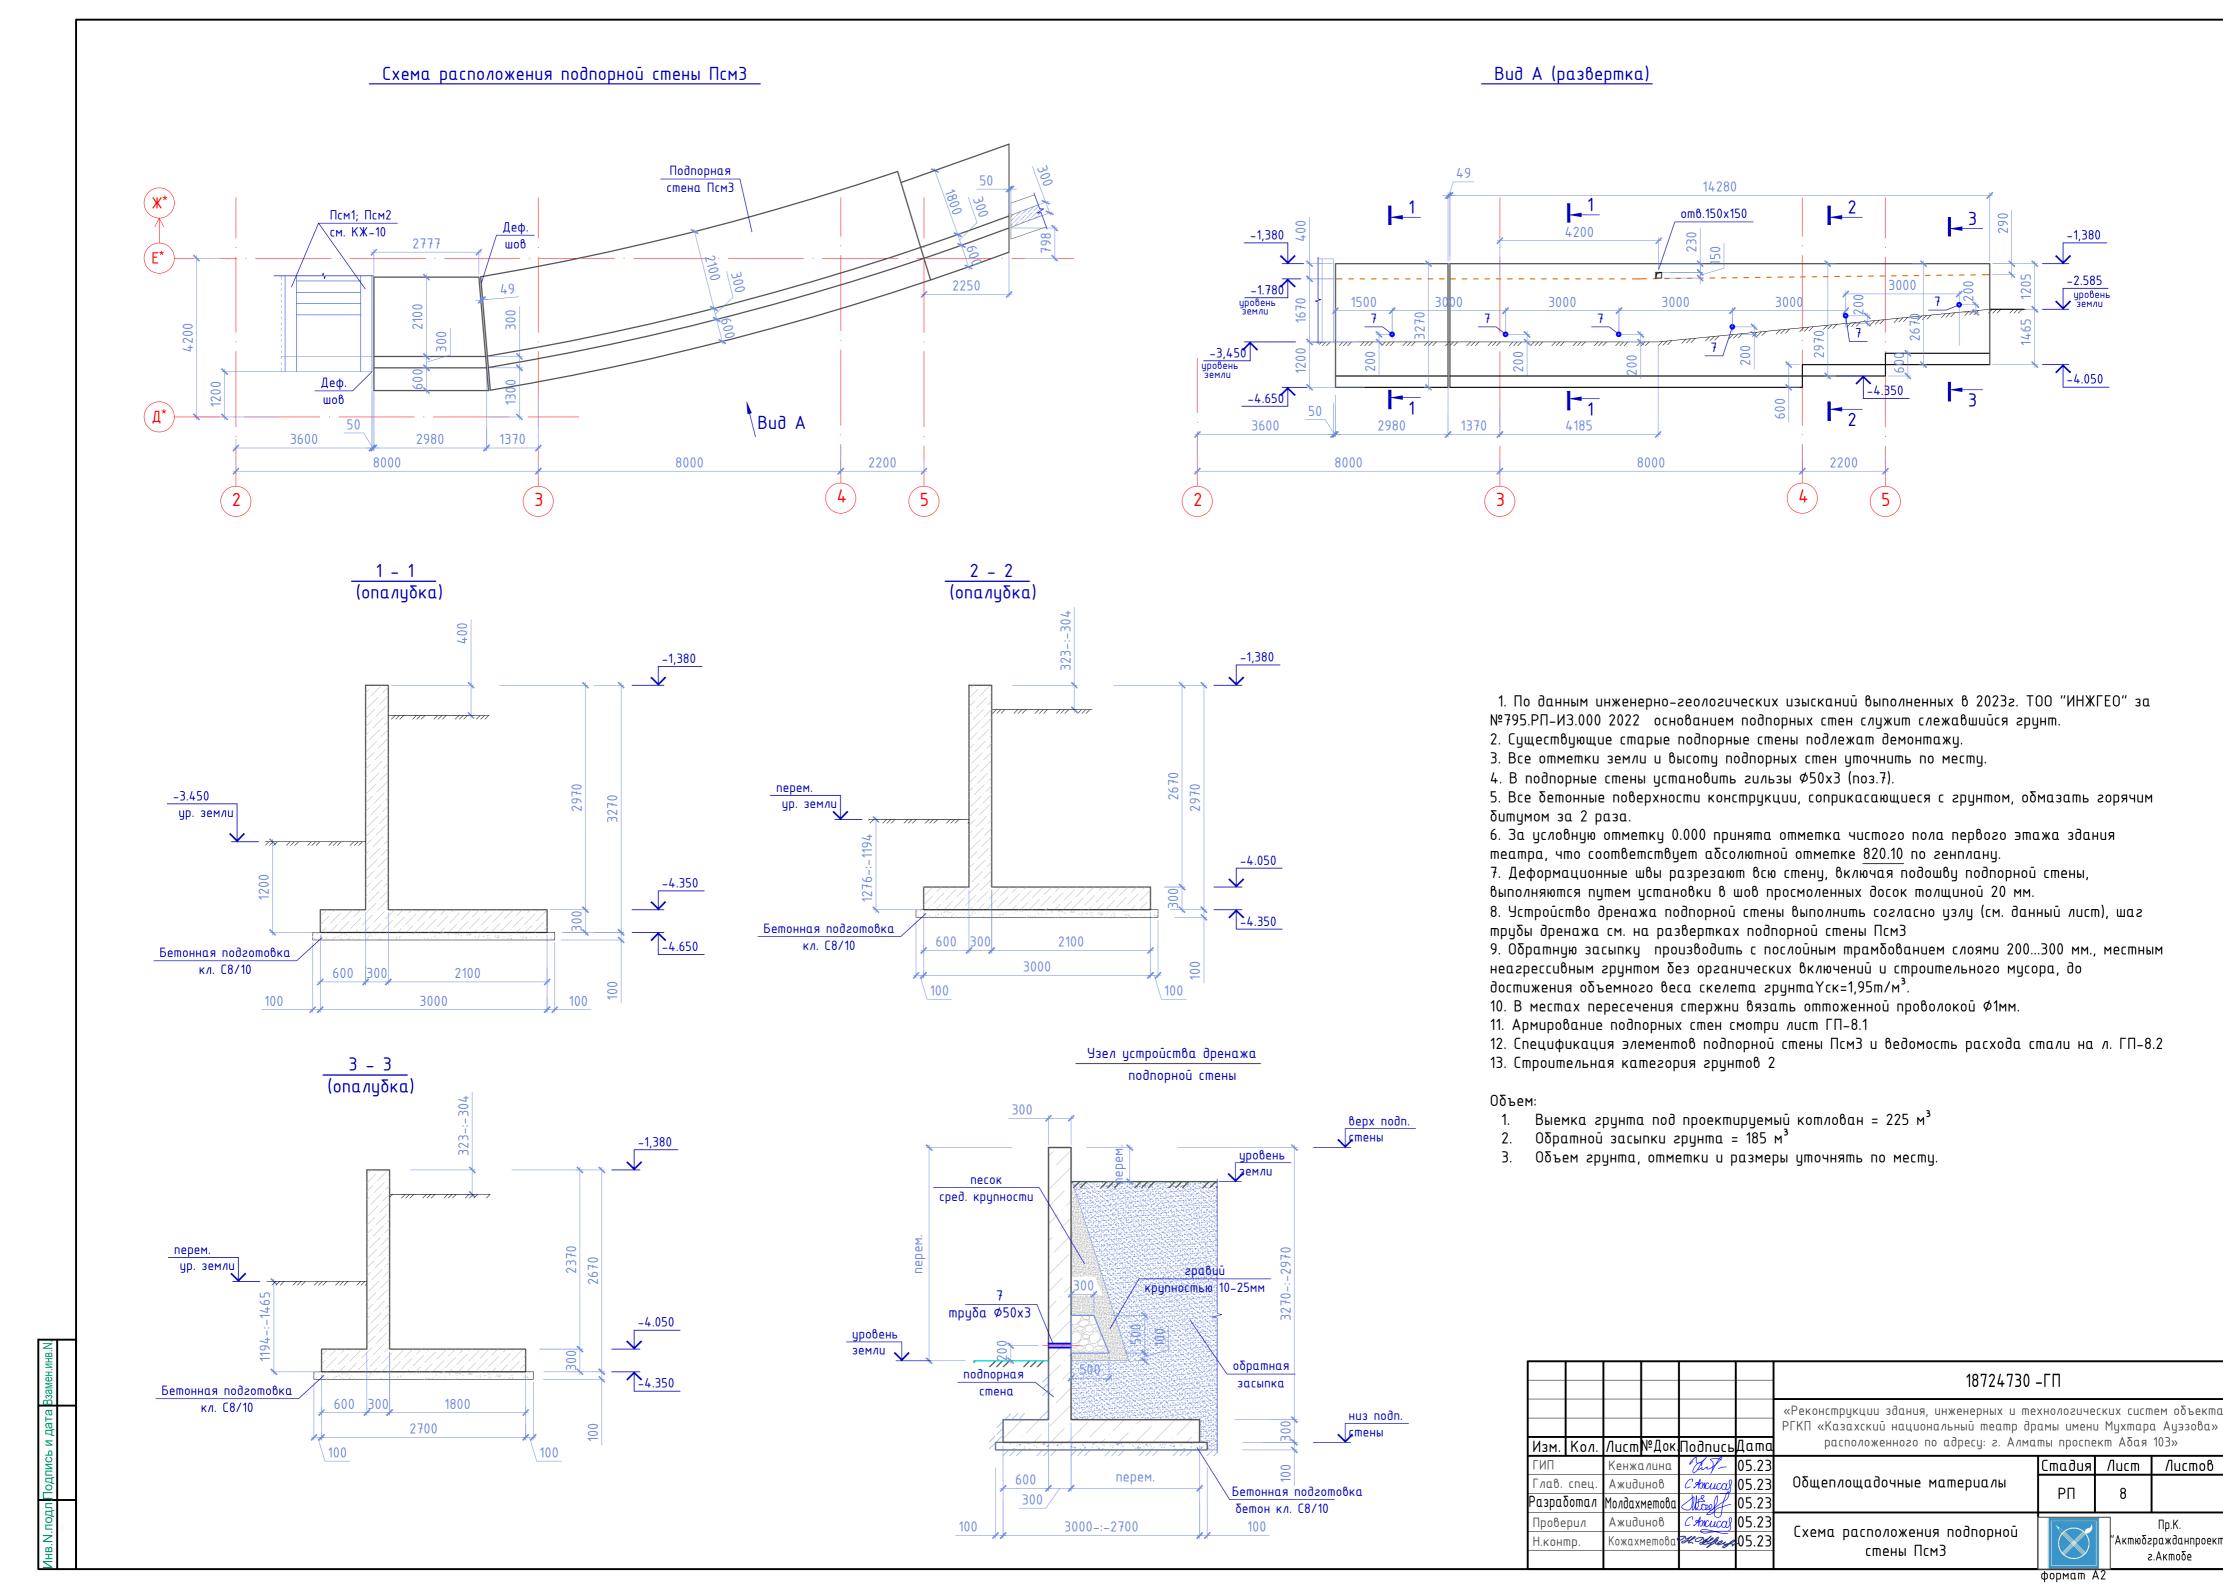


Пр.К.

г.Актобе

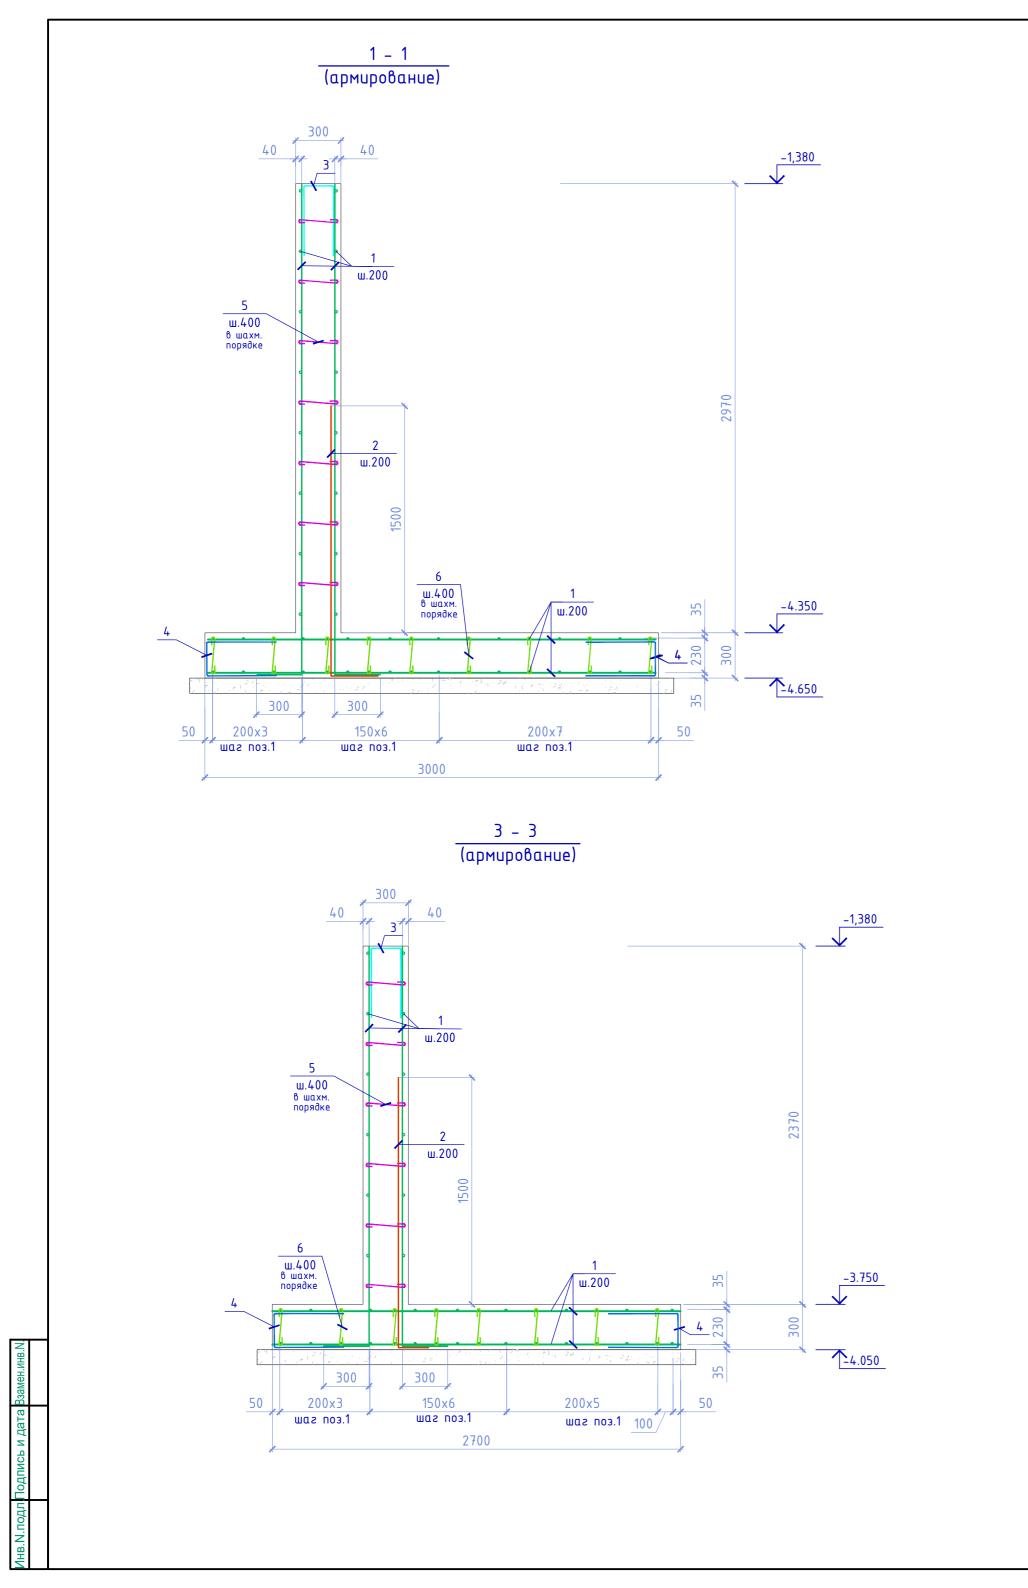

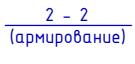

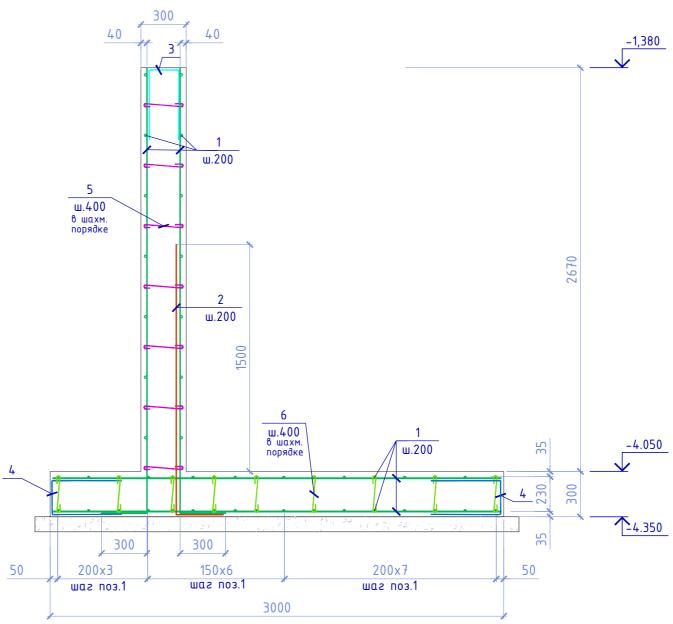

- 1. Схема расположения подпорной стены Псм3 см. на листе ГП-8 2. Сечения 1-1-:-3-3 замаркированы на листе ГП-8 3. Размеры шпилек даны по внутренней грани арматуры

- 4. Привязка рабочей арматуры дана по наружной грани стержня. 5. Спецификация подпорной стены Псм3 и ведомость расхода стали на л.ГП-8.2

						18724730 -ГП						
Изм.	Кол.	/lucm	№Док	Подпись	Дата	«Реконструкции здания, инженерных и технологических систем объек РГКП «Казахский национальный театр драмы имени Мухтара Ауэзово расположенного по адресу: г. Алматы проспект Абая 103»						
ГИП Кенжалина Глав. спец. Ажидинов		1/ЛИНО	Jul-	05.23		Стадия	/lucm	Листов				
				CAncucal 05	05.23	Общеплощадочные материалы	РΠ	0.1				
Разраб	Ботал	Молдах	метова	Mirel	05.23		PII	8.1				
Проверил Н.контр.		Ажидинов		3 CANCUCAS 05.23					Пр.К.			
		Кожах	метова'	H. Seperf		Армирование подпорной стены Псм3			"Актюбгражданпроект" г.Актобе			
		•		•			формат Д	2				

### Спецификация подпорной стены Псм3

Марка, поз.	Обозначение	Наименование	Кол	Масса ед.,кг	Примечание
1		Φ12A500C ΓΟCT 34028-2016 L=n.m.	2254.2	0.888	2001.7
2*		Φ10A500C ΓΟCT 34028-2016 L=1980	172	1.22	209.84
3*		Φ12A500C ΓΟCT 34028-2016 L=1310	87	1.16	100.9
4*		Φ12A500C ΓΟCT 34028-2016 L=1320	310	1.17	362.7
5*		Φ8Α240 ΓΟCT 34028-2016 L=445	659	0.18	118.6
6*		Φ8Α240 ΓΟCT 34028-2016 L=430	636	0.17	108.1
7		Труба 50х3 ДСТУ 8938:2019 L=450	6	1.57	9.4
		Материалы:			
		Бетон кл. C20/25; м³	30.0		
		Бетон кл. C8/10; м³	5.4		

Позиции, обозначенные знаком, см. ведомость деталей

### Ведомость деталей


Поз.	Эскиз	
2	1780 200	L=1980
3	550 S50	L=1310
4	220 <u>550</u> 550	L=1320
5	245 100 100	L=445
6	230 100 100	L=430

#### Ведомость расхода стали (кг.)

	Изделия арматурные							Изделия прокатные		
		А	рматур							
Марка элемента	A2	40		A5	00C	Deaga	Τρуδα			
2		Г	OCT 34028-2016			Bcezo	ДСТУ 8938:2019		Bcezo	
	Ø8	Итого	Ø10	Ø12	Итого		Ø50x3	Итого		
Псм3	226.7	226.7	209.84	2465.3	2675.14	2901.84	9.4	9.4	9.4	

- 1. Схема расположения подпорной стены Псм3 см. на листе КЖ-10 2. Размеры шпилек даны по внутренней грани арматуры 3. Привязка рабочей арматуры дана по наружной грани стержня.

		l	l	I		40504520						
						18724730 –ГП						
						«Реконструкции здания, инженерных и те РГКП «Казахский национальный театр др	амы имени	і Мухтар	а Ауэзова			
Изм.	Кол.	/lucm	№Док.	Подпись	Дата	расположенного по адресу: г. Алматы проспект Абая 103»						
ГИП		Кенж	алина	ant-	05.23		Стадия	/lucm	/lucmob			
		Ажидинов Молдахметова		CAncucas			РΠ	0.2				
				Micel	05.23	"	FII	8.2				
Проверил		Ажидинов Сяпсис		CAncucal	05.23	Caarridania		П	Пр.К.			
Н.коні	np.	Кожах	метова'	H. Sepert	05.23	подпорной стены ПсмЗ			гражданпрое г.Актобе			

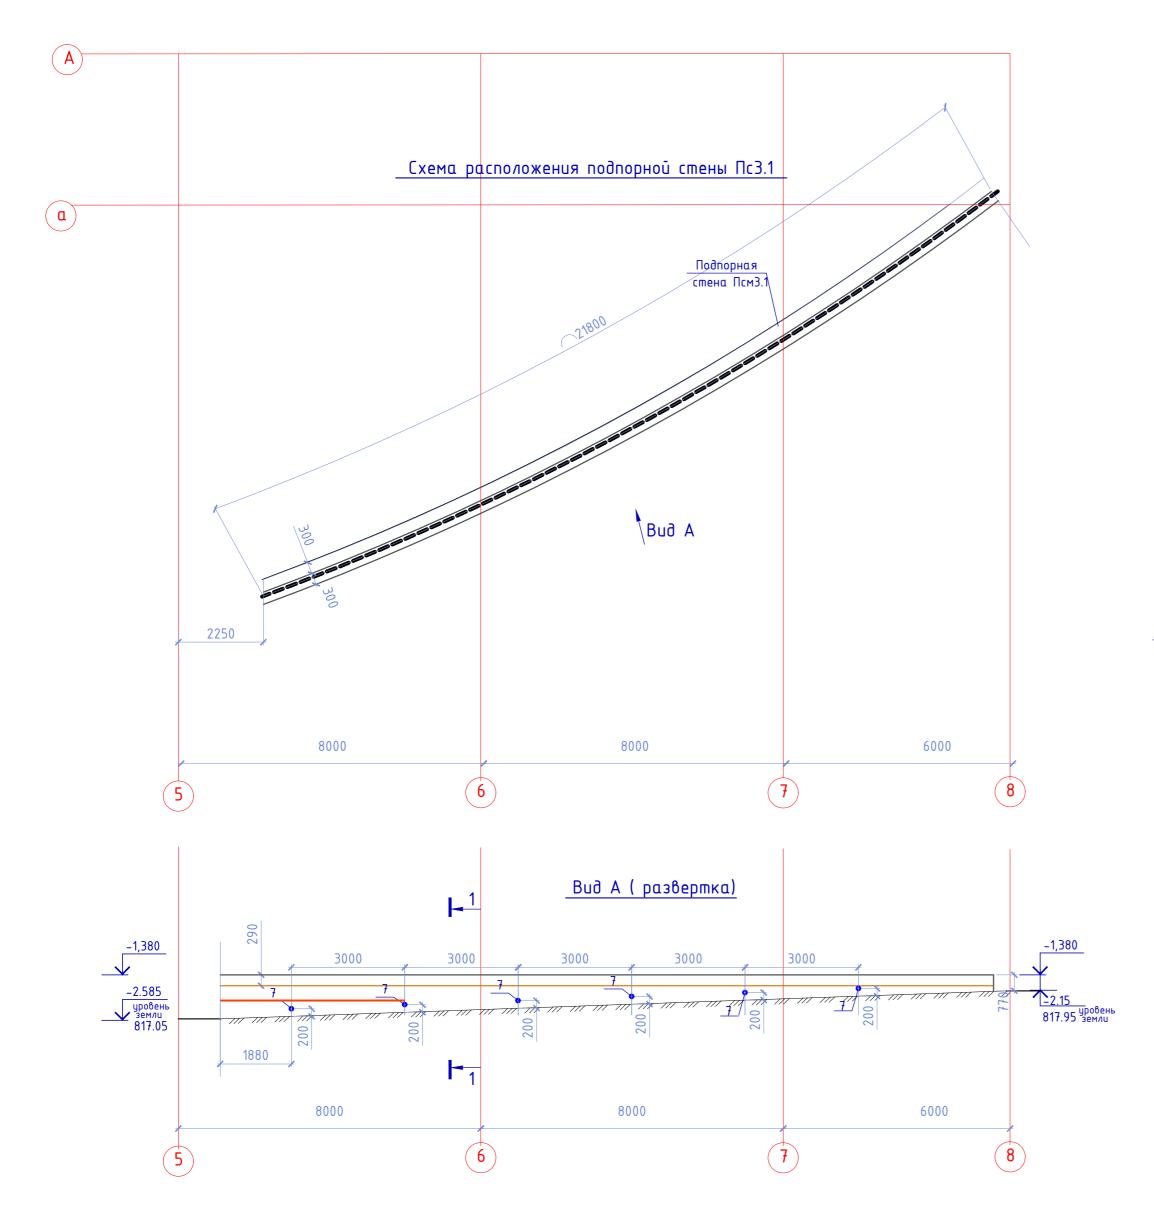


#### Спецификация подпорной стены Пс3.1

Марка, поз.	Обозначение	Наименование	Кол	Масса ед.,кг	Примечание
7		Труба 50х3 ДСТУ 8938:2019 L=450	6	1.57	9.4
		Материалы:			
		Бетон кл. C20/25; м³	14.0		
		Бетон кл. C8/10; м³	2.4		

### Узел устройства дренажа

подпорной стены

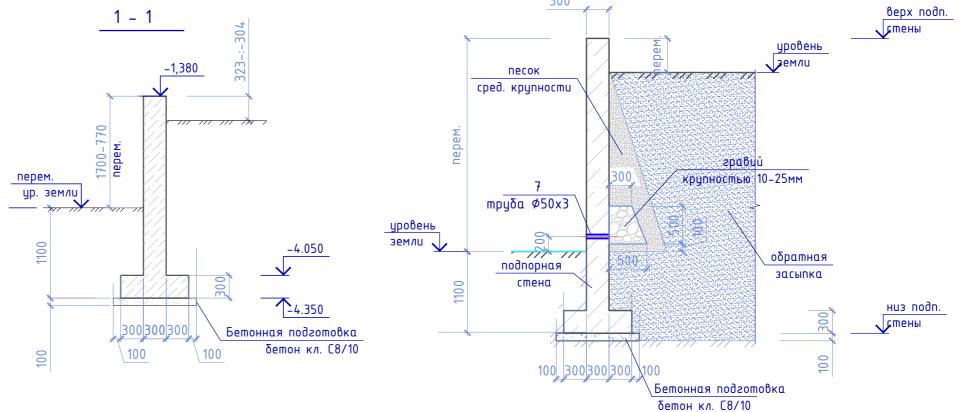

- 1. По данным инженерно-геологических изысканий выполненных в 2023г. ТОО "ИНЖГЕО" за №795.РП-ИЗ.000 2022 основанием подпорных стен служит слежавшийся грунт.
- 2. Существующие старые подпорные стены подлежат демонтажу.
- 3. Все отметки земли и высоту подпорных стен уточнить по месту.
- 4. В подпорные стены установить гильзы Ø50x3 (поз.7).
- 5. Все бетонные поверхности конструкции, соприкасающиеся с грунтом, обмазать горячим битумом за 2 раза.
- 6. За условную отметку 0.000 принята отметка чистого пола первого этажа здания театра, что соответствует абсолютной отметке <u>820.10</u> по генплану.
- 7. Устройство дренажа подпорной стены выполнить согласно узлу (см. данный лист), шаг трубы дренажа см. на развертках подпорной стены ПсЗ
- 8. Обратную засыпку производить с послойным трамбованием слоями 200...300 мм., местным неагрессивным грунтом без органических включений и строительного мусора, до достижения объемного веса скелета грунта Уск=1,95 m/м. 3
- 9. Объем
- 1. Выемка грунта под проектируемый котлован = 81 м³
- 2. Обратной засыпки грунта =  $68 \text{ м}^3$
- 3. Объем грунта, отметки и размеры уточнять по месту.
- 10. Схема расположения подпорной стены Псм3 см. на листе ГП-8.

						18724730 -ГП							
						«Реконструкции здания, инженерных и технологических систем объ РГКП «Казахский национальный театр драмы имени Мухтара Ауэзо							
Изм.	Кол.	/lucm	№Док.	Подипсь	Дата	расположенного по адресу: г. Алматы проспект Абая 103»							
ГИП		Кенжалина		Just-	05.23		Стадия	/lucm	Листов				
Γлαβ.		Ажиди		CAncucal	05.23	Общеплощадочные материалы	РΠ	8.3					
Разрад	Разработал Молда		метова	Moeff	05.23		ГП	د.0					
Прове	рил	Ажидинов Кожахметова		C'Ancucal	05.23	Схема расположения подпорной			Пр.К.				
Н.конг	np.			H. Seperf	05.23	стены ПсЗ.1. Спецификация			ражданпроект Актобе				

в. N. подл Подпись и дата Взамен.и