

ПРОЕКТНАЯ КОМПАНИЯ ТОО "DNT CENTER STROY" ГСЛ №17010740



«Многоквартирный жилой комплекс со встроенными, пристроенными помещениями и паркингом, расположенный по адресу: г.Алматы, Алатауский район, проект «Алгабас». Мкр. Нуркент, уч. 152.

1 очередь строительства. (Без наружных инженерных сетей)

РАБОЧИЙ ПРОЕКТ

Генеральный план

Альδом: 113/25-0-ГП



ПРОЕКТНАЯ КОМПАНИЯ TOO "DNT CENTER STROY" ГСЛ №17010740



«Многоквартирный жилой комплекс со встроенными, пристроенными помещениями и паркингом, расположенный по адресу: г.Алматы, Алатауский район, проект «Алгабас». Мкр. Нуркент, уч. 152. 1 очередь строительства. (Без наружных инженерных сетей)

РАБОЧИЙ ПРОЕКТ

Генеральный план

Альбом: 113/25-0-ГП

Главный инженер проекта

И.Ф. Зайченко

Генеральный директор Дел Л. А. Федоренко

NN			количество		
n.n.	Наименование	ед.изм	в границах участка	территория прилегающая	
1	Площадь участка по гос. акту кад.№20-321-044-394	Sa	2.3339		
2	Площадь участка в условных границах проектирования 1 оч. строительства	2a/%	1.4175 / 100		
3	Общая площадь застройки, п. 47,48,49,50,51,52,53,54,55,56, 57.1 рампа.	M ² /%	4981.7 / 35.14		
4	Площадь покрытий	M ² /%	6457.7 / 45.56	1348.08	
5	Площадь озеленения	M ² /%	2735.6 / 19.30		
6	Коэффициент застройки 4981.7 : 14175 = 0.34		0.35		
7	Коэффициент плотности застройки 35862.75 : 14175 = 2.53			2.53	

Технико экономические показатели по генплану I оч.

Площадь застройки паркинга в балансе территории не учтена.

 $\star 0\delta$ ъемы на прилегающей территории δ сметном расчёте не учиты δ ать

Ведомость рабочих чертежей основного комплекта марки ГП

/lucm	Наименование	Примечание
1	Общие данные.	
2	Ситуационный план. Схема обслуживания пожарного депо	
3	Транспортная схема.	
4	Разбивочный план	
5	План организации рельефа	
6	План водоотводных сооружений.	
7	План земляных масс.	
8	План проездов, тротуаров, дорожек и площадок.	
9	Конструкции покрытий, узлы сопряжения покрытий.	
10	План озеленения территории	
11	План расположения малых архитектурных форм и переносных изделий.	
12	Сводный план инженерных сетей	

Ведомость ссылочных и прилагаемых документов

0	Marrie 09	Обозначение	Наименование	Примечание
			Ссылочные документы	
٥		FOCT 6665-91	Камни бетонные и железобетонные бортовые	
Mac/100	Конай	ΓΟCT 8736-93*	Песок для строительных работ	
١٥٧	XX XX	ГОСТ 23558-94	Смеси щебеночно-гравийно-песчаные и грунты, обра- ботанные неорганическими вяжущими материалами, для дорожного и аэродромного строительства	
Раздел КЖ	Раздел КЖ	CT PK 1284-2004	Щебень и гравий из плотных горных пород для строительных работ. Технические условия	
ľ		ΓΟCT 8267-93*	Щебень и гравий из плотных горных пород для для строительных работ. Технические условия	
		CT PK 1549-2006	Смеси щебеночно-гравийно-песчаные и щебень для покрытий и оснований автомобильных дорог и аэродромов. Технические условия.	
L		CT PK 1225-2019	Смеси асфальтобетонные дорожные, аэродромные и асфальтобетон Технические условия.	
			Прилагаемые документы_	
			Расчёт конструкции дорожной одежды.	

Данный рабочий проект разработан в соответствии с действующими нормами и правилами Республики Казахстан, которые обеспечивают безопасную эксплуатацию объекта при соблюдении предусмотренных мероприятий.

Главный архитектор проекта

Αδдлαχαποβα Γ.

Рабочий проект генерального плана «Многоквартирный жилой комплекс со встроенными, пристроенными помещениями и паркингом, расположенный по адресу: г.Алматы, Алатауский район, проект «Алгабас». Мкр. Нуркент, уч. 152. 1 очередь строительства. (Без наружных инженерных сетей) разработан на основании следующих исходно-разрешительных документов:

Общие иказания

- 1. Архитектурно-планировочного задания на проектурование KZ34VUA01424397, № 24090 om 21.02.25г
- Топографического плана, составленного по материалам съёмки, выполненной ТОО "Инжгео" от 2024г.
- 3. Согласование с КГУ "Управление городского планирования и урбанистики г. Алматы"
- 4. Геологических данных, принятых по результатам инженерно-геологических изысканий, выполненных ТОО "Геодезиястойсервис" в 2024 г.
- 5. Нормативных документов действующих на территории РК.
- СП РК 3.01-101-2013 Градостроительство. Планировка и застройка городских и сельских населённых пунктов.
- СН РК 3.01-01-2013 Градостроительство. Планировка и застройка городских и сельских населённых пунктов.
- СП РК 3.01-105-2013 Благоустройство территорий населённых пунктов. ГОСТ 21.508-93 Правила выполнения рабочей документации генеральных планов предприятий, сооружений жилищно-гражданских
- объектов.
- СН РК 3.03-05-2014 Стоянки автомобилей. СП РК 3.03-105-2014 Стоянки автомобилей
- Об утверждении норм образования и накопления коммунальных отходов по городу Алматы

Решение внеочередной XVI сессии маслихата города Алматы VIII созыва от 15 апреля 2024 года № 110

Санитарные правила "Санитарно-эпидемиологические требования к санитарно-защитным зонам объектов, являющихся объектами воздействия на среду обитания и здоровье человека" Приказ и.о. Министра здравоохранения Республики Казахстан от 11 января 2022

Санитарные правила "Санитарно-эпидемиологические требования к сбору, использованию, применению, обезвреживанию, транспортировке, хранению и захоронению отходов производства и потребления" Приказ и.о. Министра здравоохранения Республики Казахстан от 25 декабря 2020 года № ҚР ДСМ-331/2020. Зарегистрирован в Министерстве юстиции Республики Казахстан 28 декабря 2020 года № 21934 (с изменениями от 22.04.2023 г.)

Технический регламент "Общие требования к пожарной безопасности" от 17 августа 2021 года № 405

Система координат: местная - г.Алматы

Система высот – Балтийская

Абсолютная отметка 0.00 (комплекс) - 761.20 м

Отведённый земельный участок расположен в Алатауском районе г.Алматы, западнее ул. Момышулы, севернее проспекта Рыскулова. Территория участка строительства, свободна от зданий и сооружений, от инженерных сетей и коммуникаций.

В данном комплекте разработаны 1 очередь строительства (1.1739 га)

Территория проектируемого комплекса (1 оч.) граничит с существующей и перспективной застройкой:

В радицсе 1000 м от проектирцемого ЖК с юго-восточной стороны расположены: котельная на расстоянии 310.1 м., кладбище на расстоянии 455.7 м., автозаправочная станция на расстоянии 665.9 м., до линии проектируемой застройки

С северной стороны расположено 4 этажное металлическое здание теннисного центра на расстоянии 88.7 м до линии проектируемой застройки.

С северо-восточной стороны расположено складское 3 этажное здание школы на расстоянии 162.6 м., строящиеся жилые 6 этажные дома на расстоянии 208.9 м., жилые дома 6-12 эт (перспективное строительство) на расстоянии 29.6 м.

С восточной стороны расположена территория перспективоного строительства школы, на расстоянии 67.9 м.

С юго-восточной, южной, юго-задной, запдной, северо-западной сторонн расположены жилые 9, 12, этажные жилые дома 20ч. строительства на расстоянии 32.8 м., 4 оч. строительства на расстоянии 50.9 м., (перспективное строительство) на расстоянии 33.8 м..

Доступ на территорию комплекса, осуществляется с северной и южной сторон участка. По внутреннему периметру комплекса запроектирован проезд, обеспечивающий доступ ко всем подъездам зданий, а так же используемый для проезда пожарной техники и специализированного транспорта в целях обеспечения охраны общественного порядка, эвакуации людей и спасения материальных ценностей и при возникновении чрезвычайных ситуаций.

Конструкции дорожной одежды проездов обеспечивают проезд пожарной техники и рассчитаны на нагрузку от пожарных автомобилей не менее 16 тонн на ось.

Расстояние от проектируемого объекта до спец. пожарной части №2 составляет 2.0 км. Расчётное время прибытия пожарного расчёта - 5.7 мин.

Выходы из жилых домов ориентированы во внутренние дворы. Входы во встроенные помещения общественного назначения расположены по всему периметру комплекса.

План организации рельефа выполнен с учётом отвода талых и ливневых вод по рельефу в проектируемую арычную сеть.

На территории комплекса запроектировано благоистройство и озеленение с зонированием ичастков для тихого отдыха, детскими, спортивными площадками с малыми архитектурными формам, а так же предусмотрены мероприятия обеспечивающие беспрепятственный доступ и перемещение маломобильных групп населения. Внутриквартальные пешеходные дорожки и тротцары предназначенные для движения на креслах колясках, имеют ширину не менее 1.5м., придомовая территория, и не менее 2.0 м. общественные зоны населения (РДС РК 3.01-05-2001 п.5.2; п.7.5). Уклоны пешеходных дорожек и тротуаров, не превышают: продольный – 5%, поперечный , -2%. В местах пересечения проездов и пешеходных дорожек с тротуарами, бортовые камни должны заглубляться с устройством плавных примыканий для обеспечения проезда колясок, см. лист ГП 8. Вдоль пешеходных тротиалов предисмотрены места отдыха со скамейками. На питях передвижения инвалидов применяется покрытие пешеходных дорожек из твердых шероховатых материалов (тротиарная плитка), предотвращающих скольжение. Линии разметки путей для лиц с нарушением зрения выполнены с использованием рифлёной поверхности (бетонная плитка). См. ГП-7.

Проектом предусмотрены площадки для заглубленных мусоросборных контейнеров с расположением юго-западной стороны участка с размещением от окон на расстоянии не менее 15 м. Покрытие площадки под мусорные заглубленные контейнеры тротцарная плитка.

Обозначение	Наименование	Примечание
ГП	Генеральный план	
AP	Архитектурные решения	
КЖ	Конструкции железобетонные	
KM	Конструкции металлические	
BK	Водопровод и канализация	
OB	Отопление вентеляция и кондеционирование	
TC	Тепломеханические решения тепловых сетей	
3C	Электроснабжение	
30M	Электротехнические решения и электроосвещение	
Ф0	Архитектурное фосадное освещение	
АПС	Автоматическая пожарная сигнализация и дымоудаление	
00	Охранные системы	
СС	Системы связи	
OBOC	Оценка воздействия на окружающую среду	
ПОС	Проект организации строительства	

Расчетное количество парковочных мест 1 очередь строительства

собственники -807 чел.

коммерческие помещения – 249 чел. / 2490 м²

квартиры -312

Парковочные места постоянного хранения (жители) -0.5 м.м /кв

Постоянное хранение

312х0.5==156 м.мест (расчетный показатель)

Гостевые стоянки СП РК 3.01–101–2013

п.8.8.1 (40 машино-мест на 1000 жителей)

807 х 0.04=32 м.мест (расчетный показатель)

Расчетное количество м. мест для коммерческих помещений. согласно СП РК 3.01-101-2013 приложение Д, таблица Д.1, поз.4.3 "Специализированные магазины по продаже товаров эпизодического спроса непродовольственной группы" 90–105 м.м./м² общей площади.

 $S \text{ noh} = 2490 \text{ m}^2$

2490:105 =24 м.мест (расчетный показатель)

итого расчетный показатель на комплекс -212 м. мест

В паркинге предусмотрено –190 м.м. (проектный показатель)

На прилегающей территории (в границах 1 очереди) – 23 м.мест (гостевые)

Расчёт спортивных, игровых, площадок для отдыха СП РК 3.01-105-2013 площадки для игр детей на территориях жилого назначения-0.5-0,7m² / на 1 жителя площадки отдыха на жилых территориях – 0,1-0,2 м²/ на 1 жителя. 807х0.7=564.9 (расченая потребность)

725.2 м² – проектный показатель 807х0.1=80.7 (расчетная потребность)

81.0 – проектный показатель

Расчёт потребности мусоросборных контейнеров:

Нормы образования и накопления ТБО по городу Алматы.

Домовладения – 2.33 м³/1 год 807(чел)х2.33:365=5.2м³ Офисы – 1.51 м³ / 1 год

249 (чел)х1.51:365=1.03м³

5.2+1.03=6.2=6m³


Проектом предусмотрено 4 подземных мусорных контейнеров Зм³ расположенных


с югозападной стороны участка на территории проетируемой аллеи.


Примечание


Согласования, приведенные на данном листе, действительны для всех листов альбома

	\top						113/25-0-ГП					
Nan	ч. Ка	07.уч.	/lucm	N°док	Подпись	Дата	Многоквартирный жилой комплекс со встроенными, пристроенными помещениями и аркингом, расположенный по адресу: г.Алматы, Алатауский район, проект «Алгабас». kp. Нуркент, уч. 152. 1 очередь строительства. (Без наружных инженерных сетей)					
					4			Стадия	/lucm	Листов		
ΓΑΓ Γ <i>ι</i> ια	1 ւв.cn	_		атова Г енко Н		фия 09.25 Общеплощадочные чертежи		РΠ	1	12		
Раз	Разработал				Tuy	09.25	Общие данные Схема очередности строительства	DNT PROJECT COMPANY				
Н.ко	нтро	ОЛЬ	Максуг	noß P.	ALL NI	09.25	exerta o repeatiacina empaniezibelita					

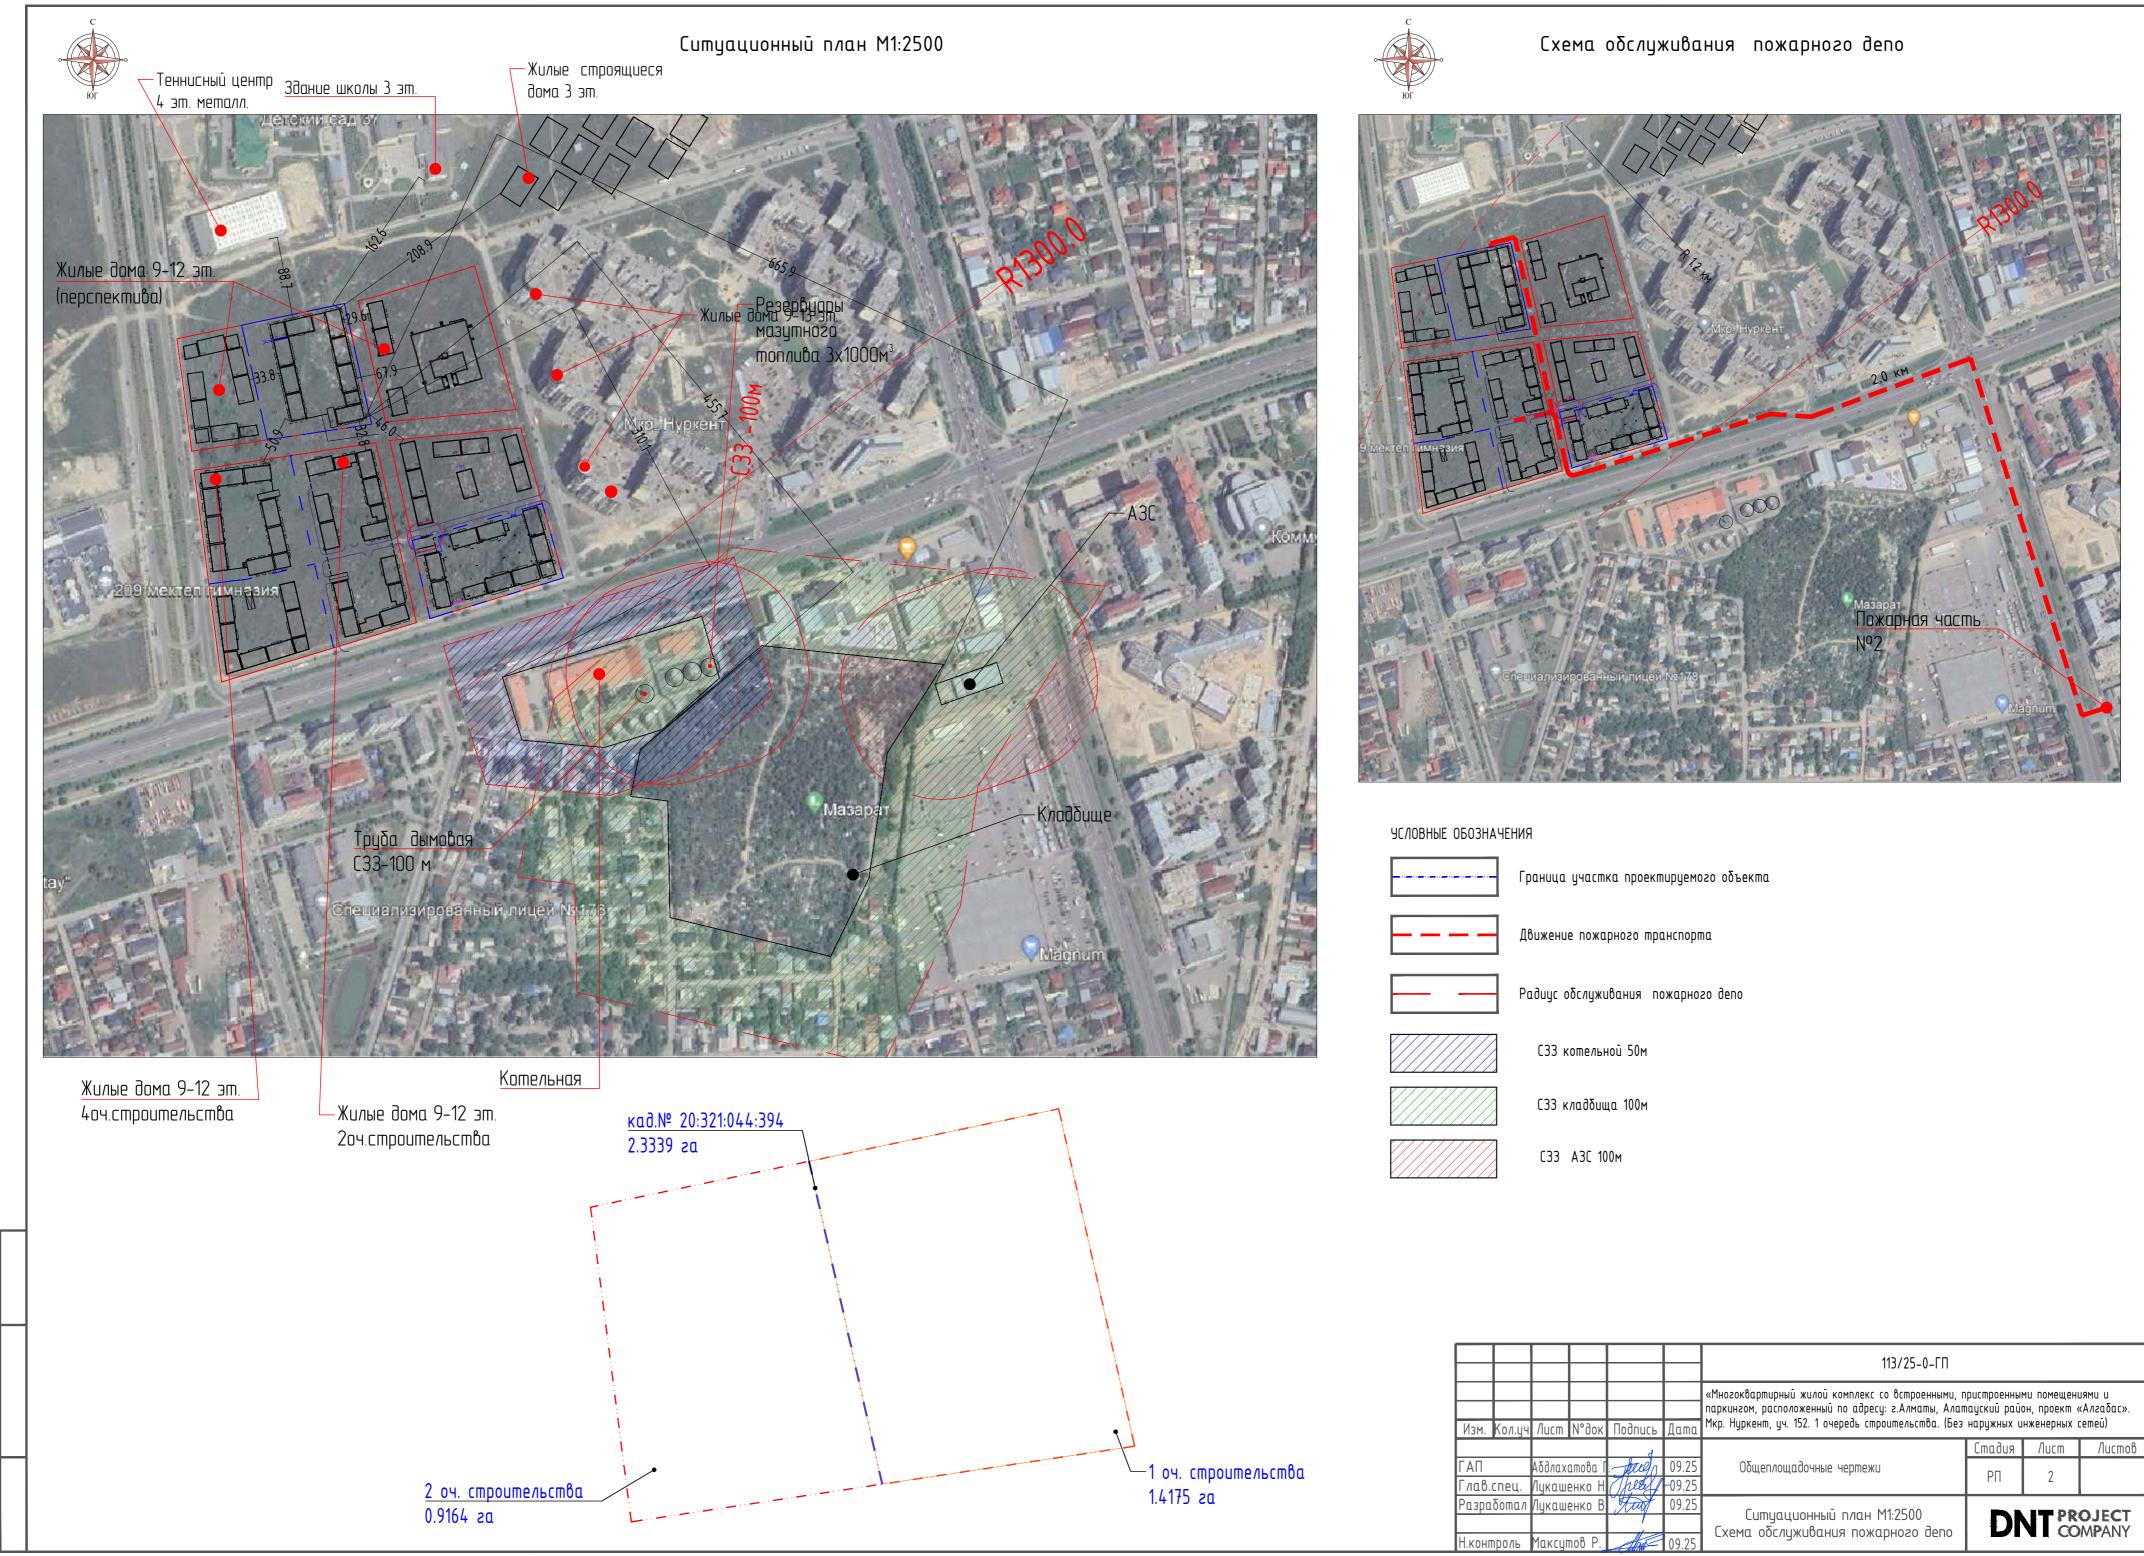

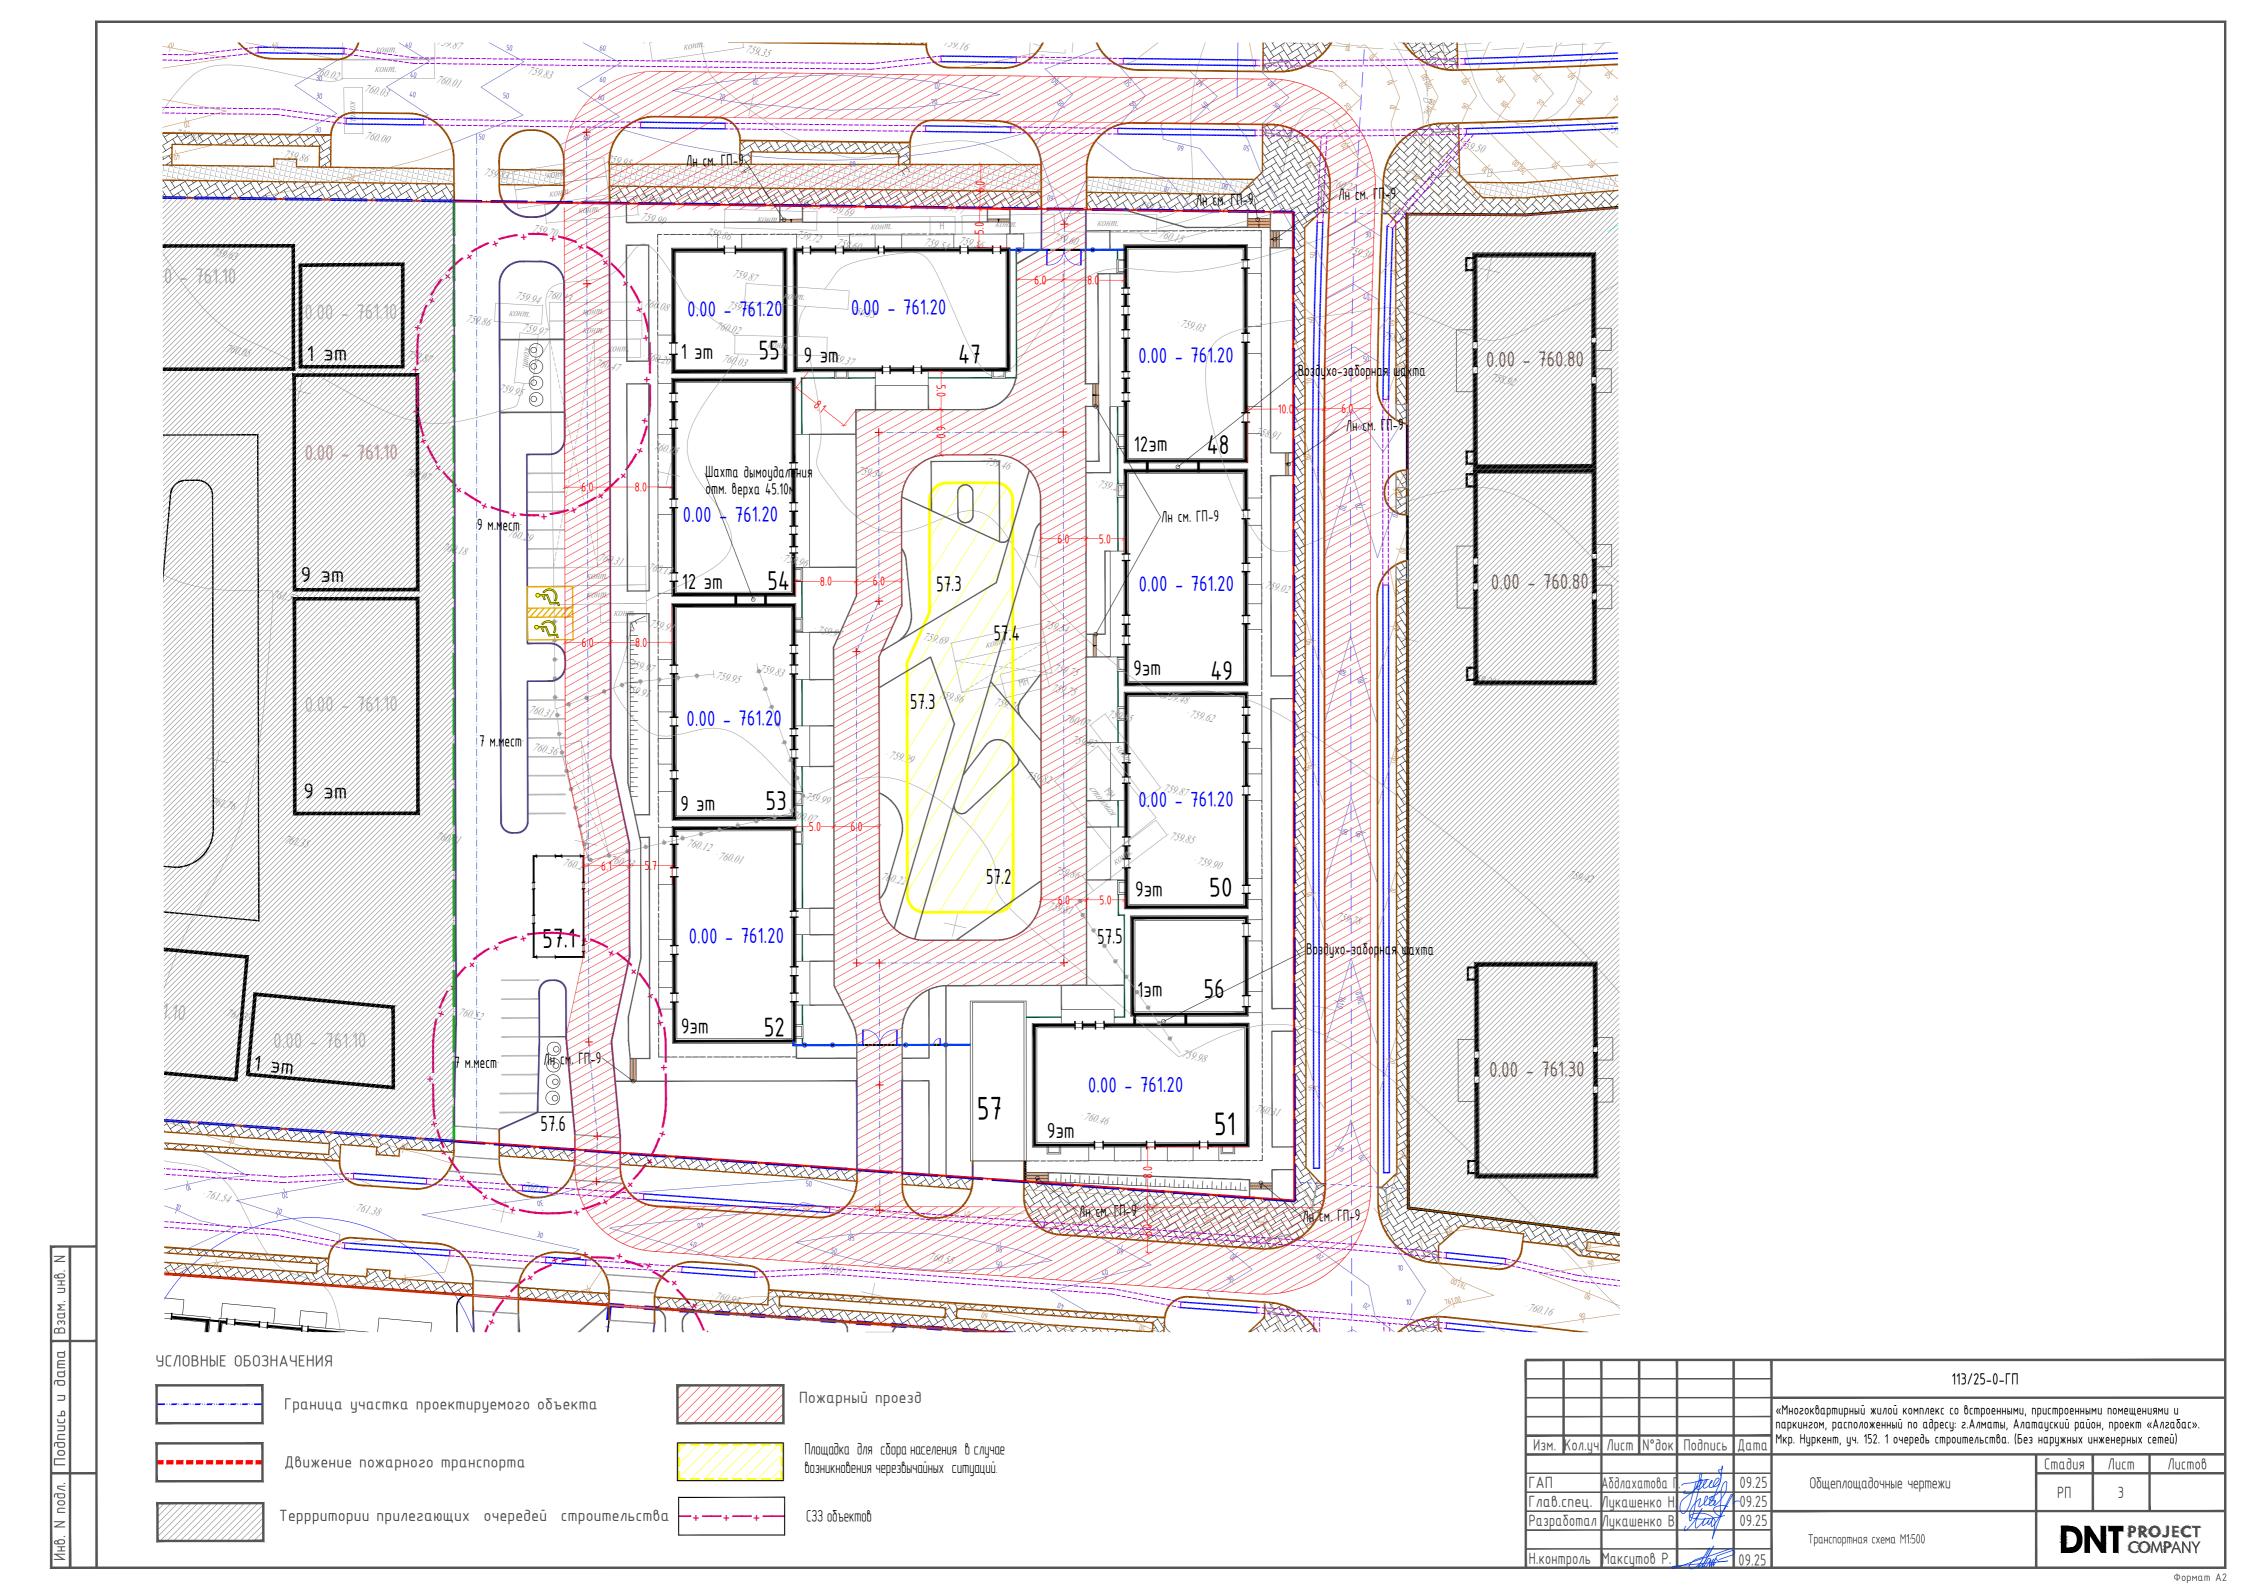

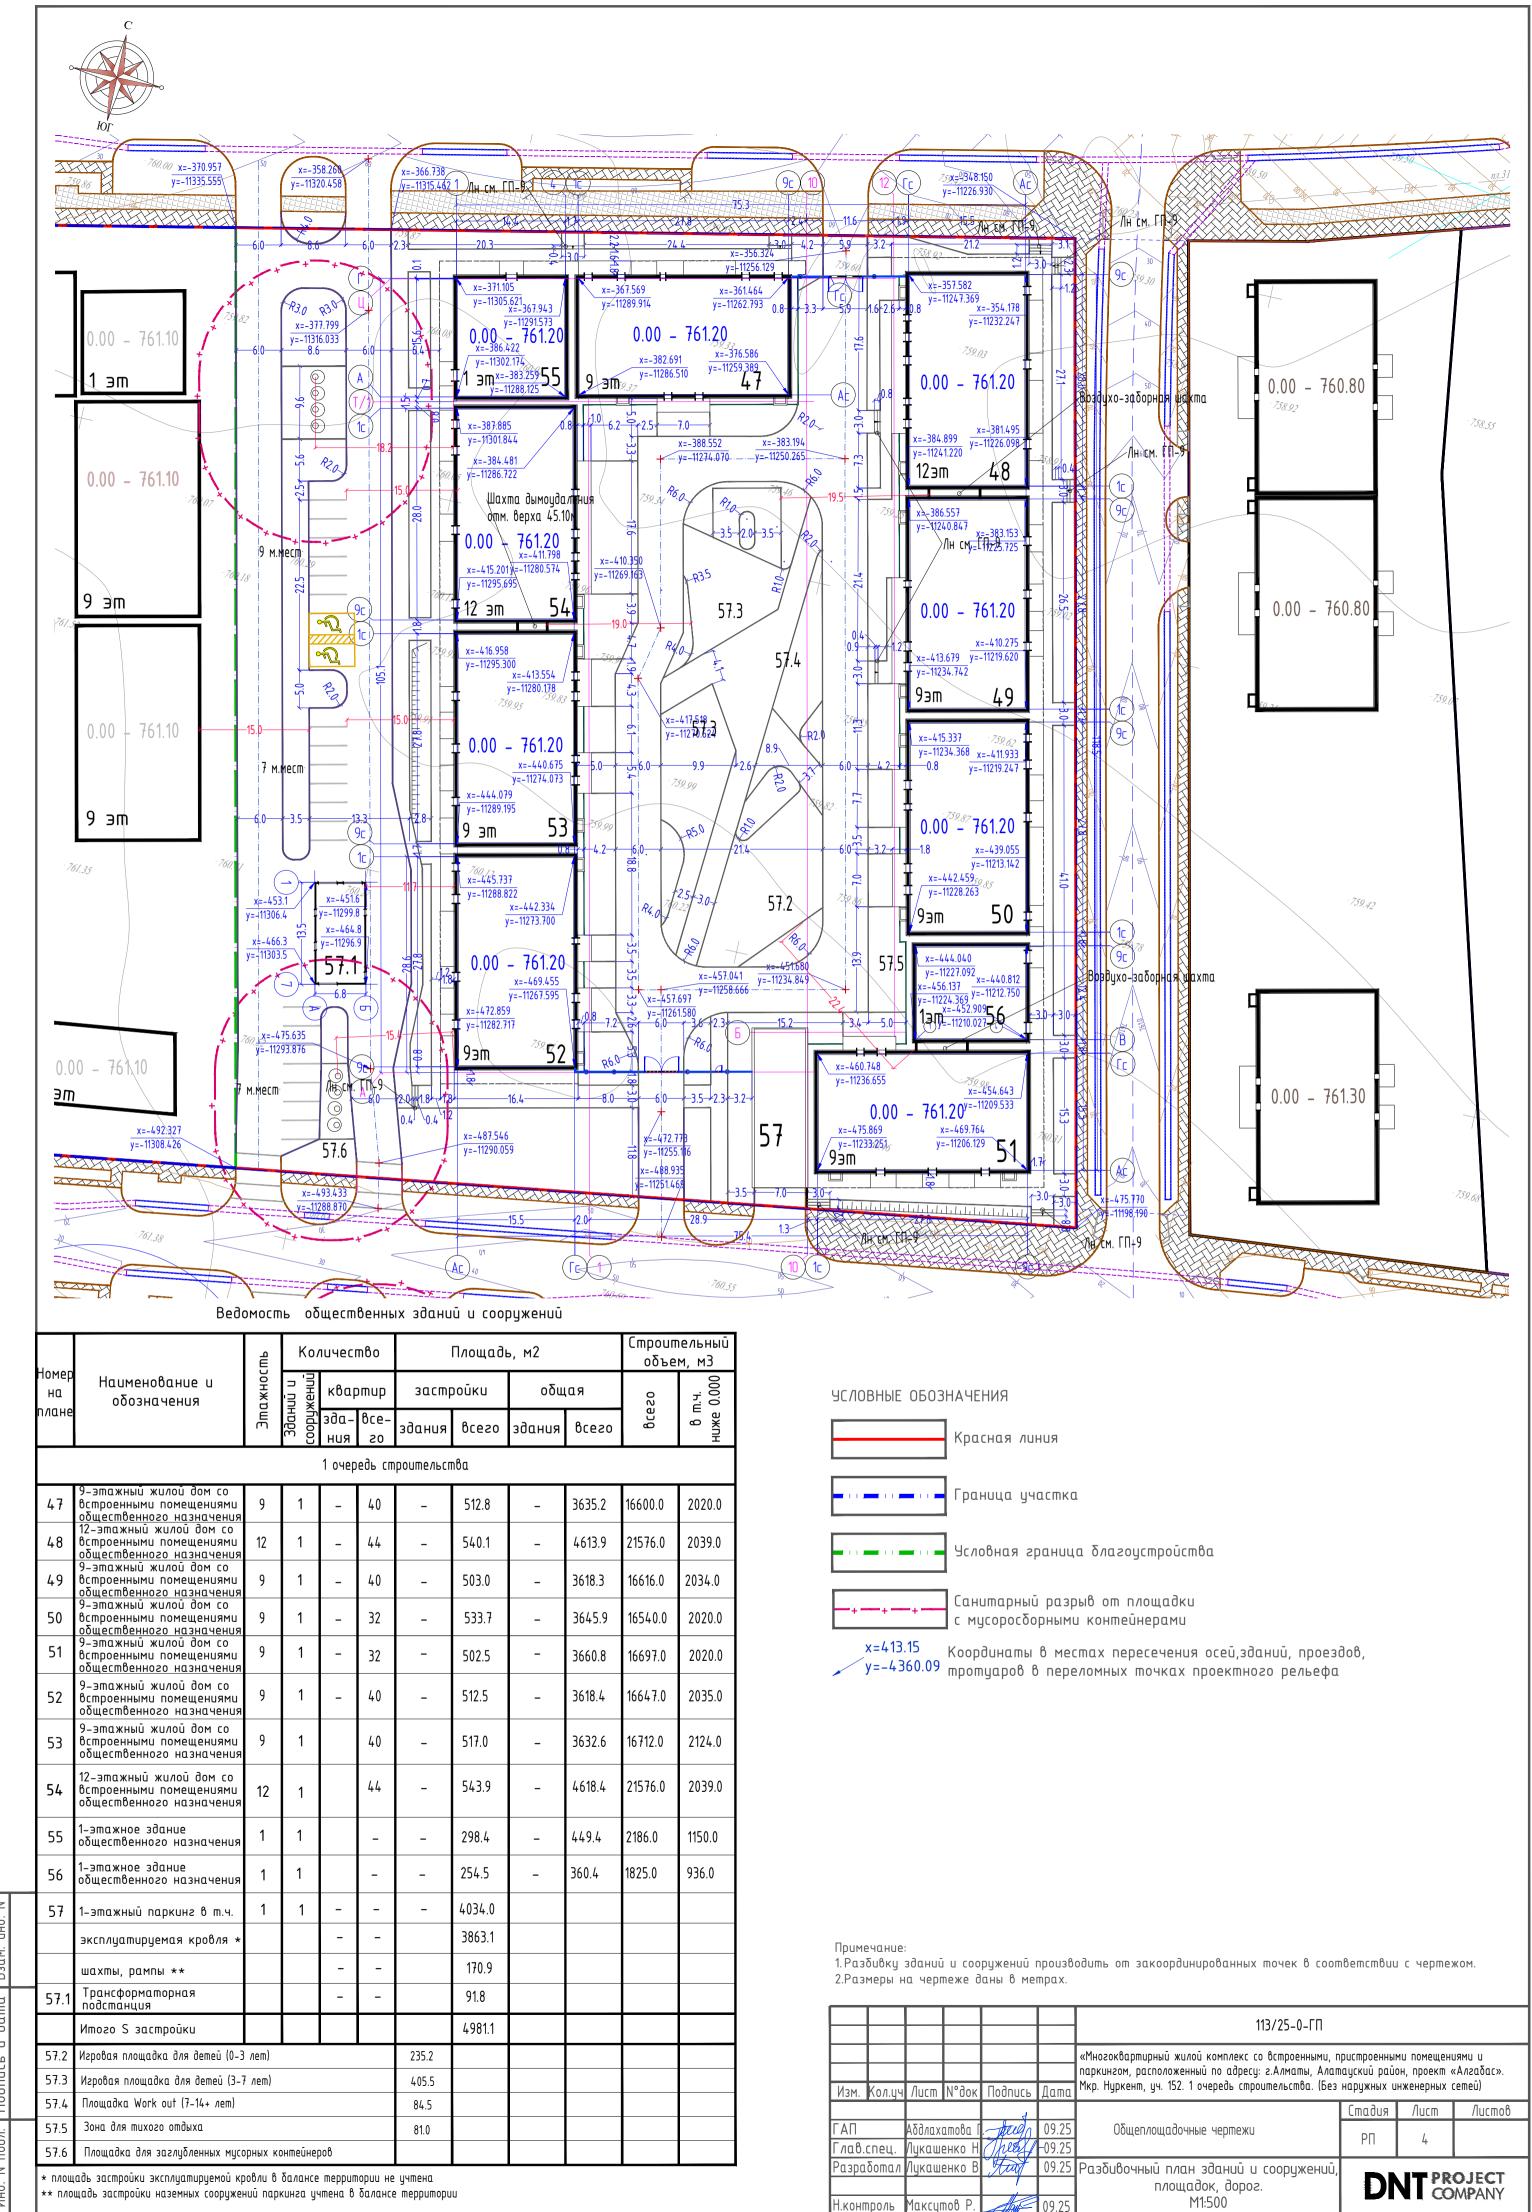

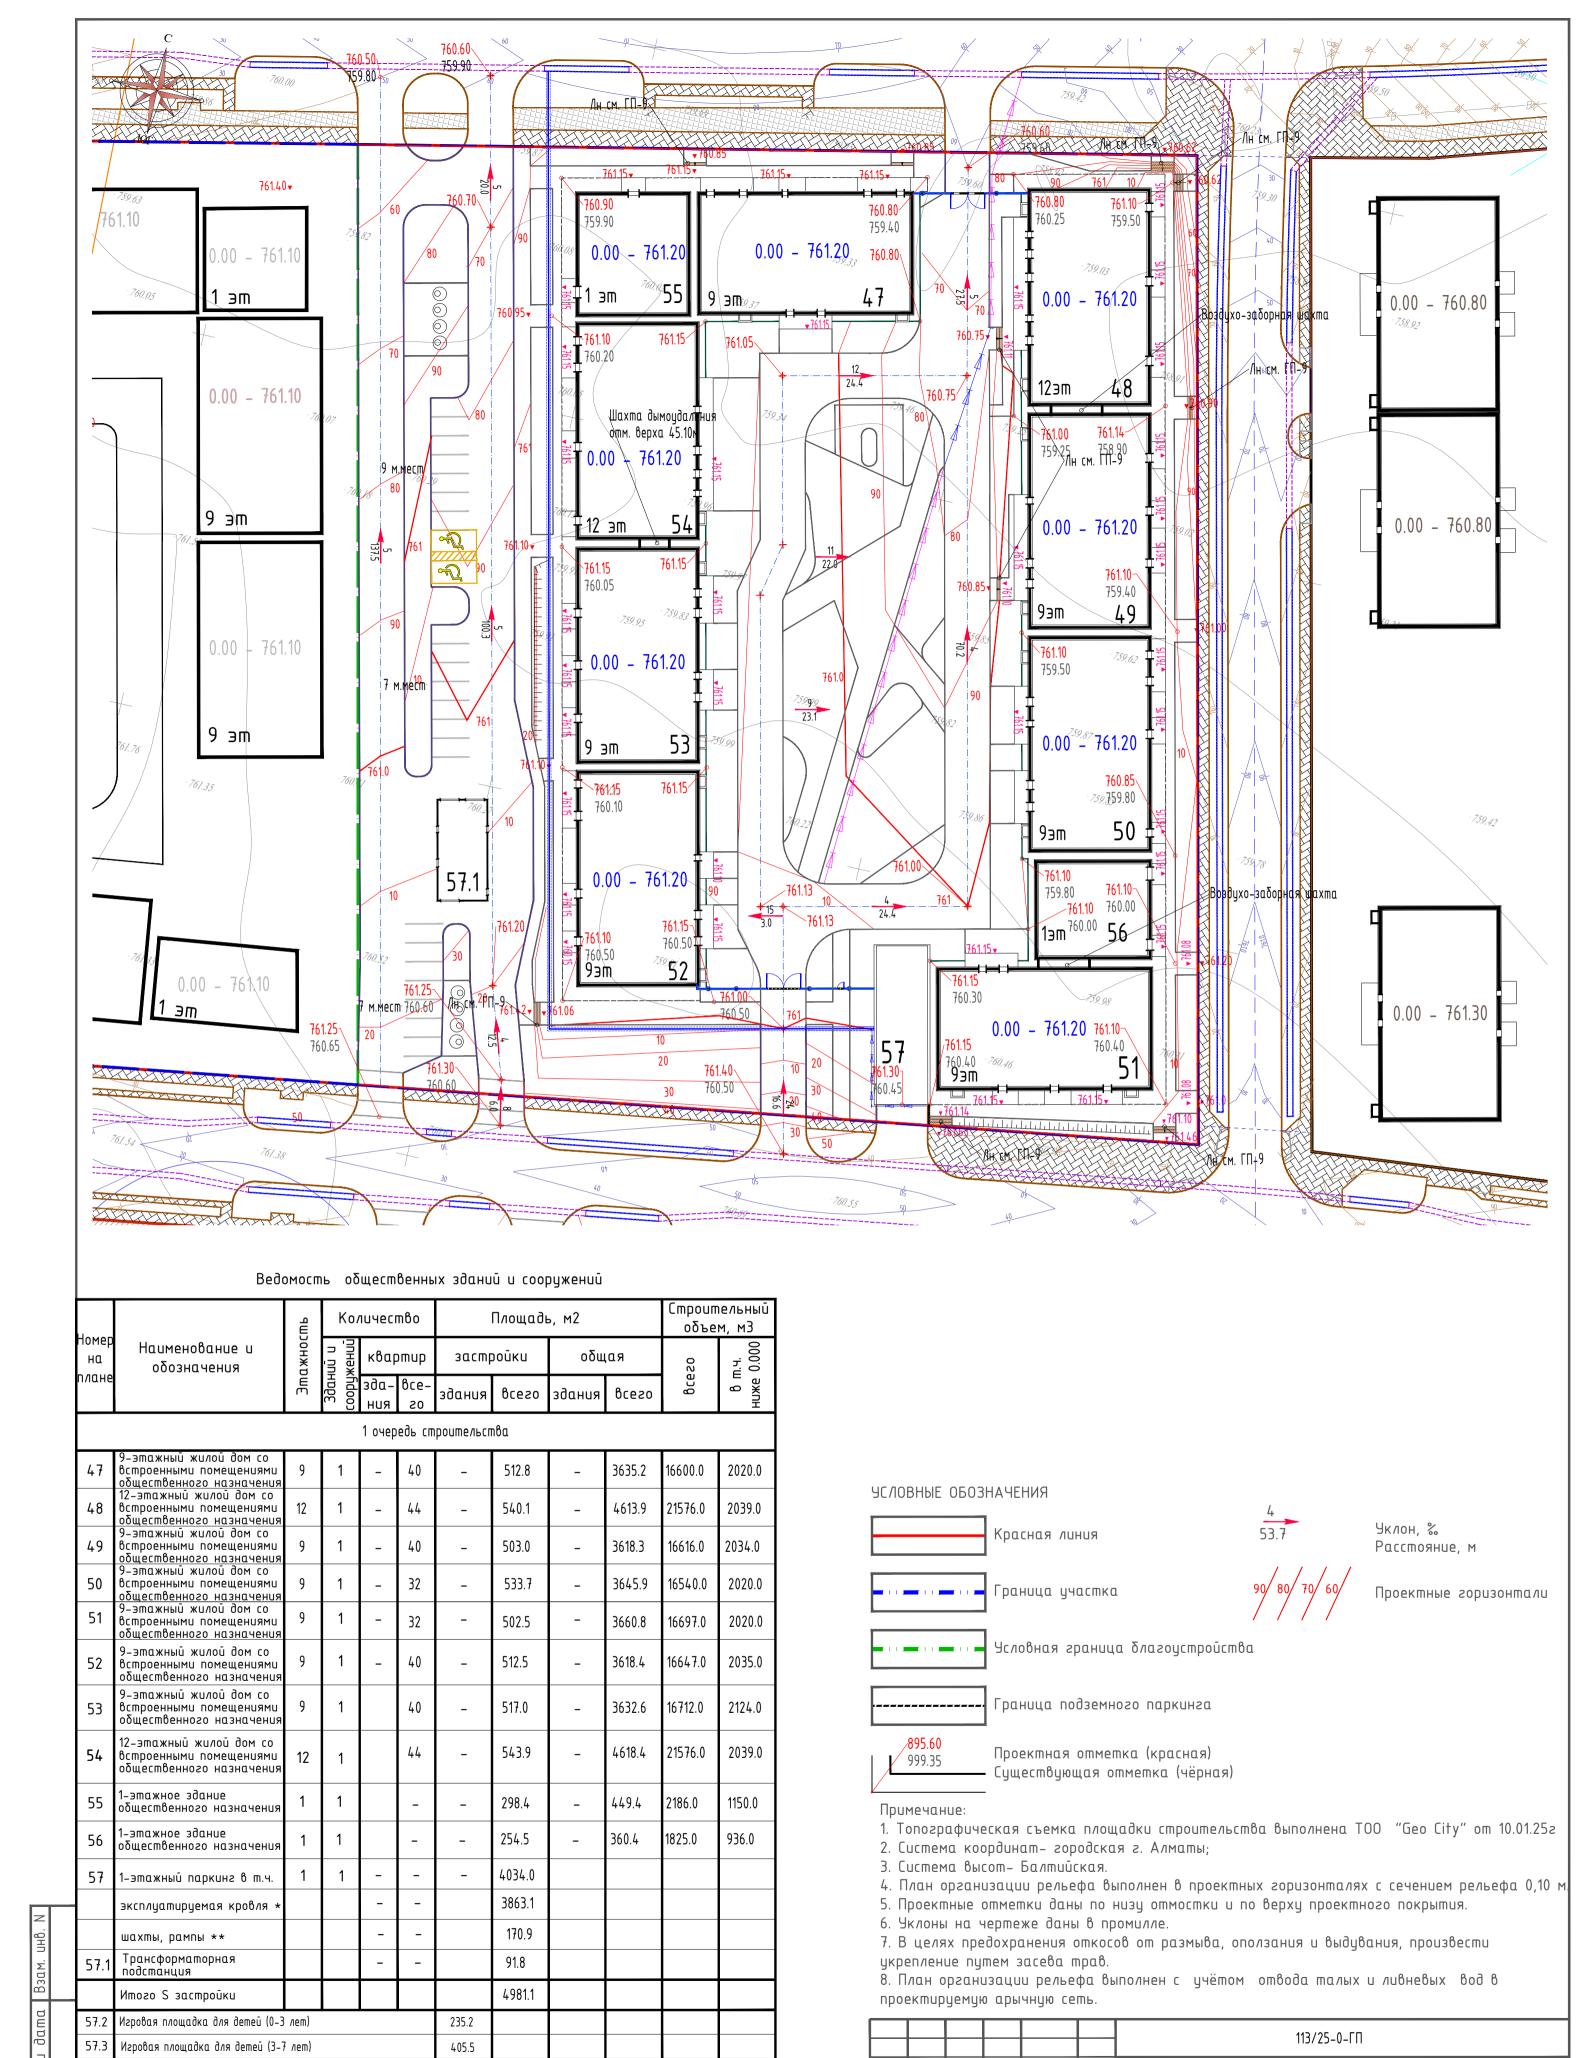

* площадь застройки эксплуатируемой кровли в балансе территории не учтена ** площадь застройки наземных сооружений паркинга учтена в балансе территории ** площадь застройки наземных сооружений паркинга учтена в балансе территории ** площадь застройки наземных сооружений паркинга учтена в балансе территории ** площадь застройки наземных сооружений паркинга учтена в балансе территории ** План организации рельефа М1:500 ** План органи

Изм. Кол.цч Лист N°док Подпись

Дата

57.4

57.5

57.6

Площадка Work out (7-14+ лет)

Площадка для заглубленных мусорных контейнеров

Зона для шихого отдыха

84.5

81.0

Листов


«Многоквартирный жилой комплекс со встроенными, пристроенными помещениями и


Мкр. Нуркент, уч. 152. 1 очередь строительства. (Без наружных инженерных сетей)

паркингом, расположенный по адресу: г.Алматы, Алатауский район, проект «Алгабас».

Стадия

/lucm

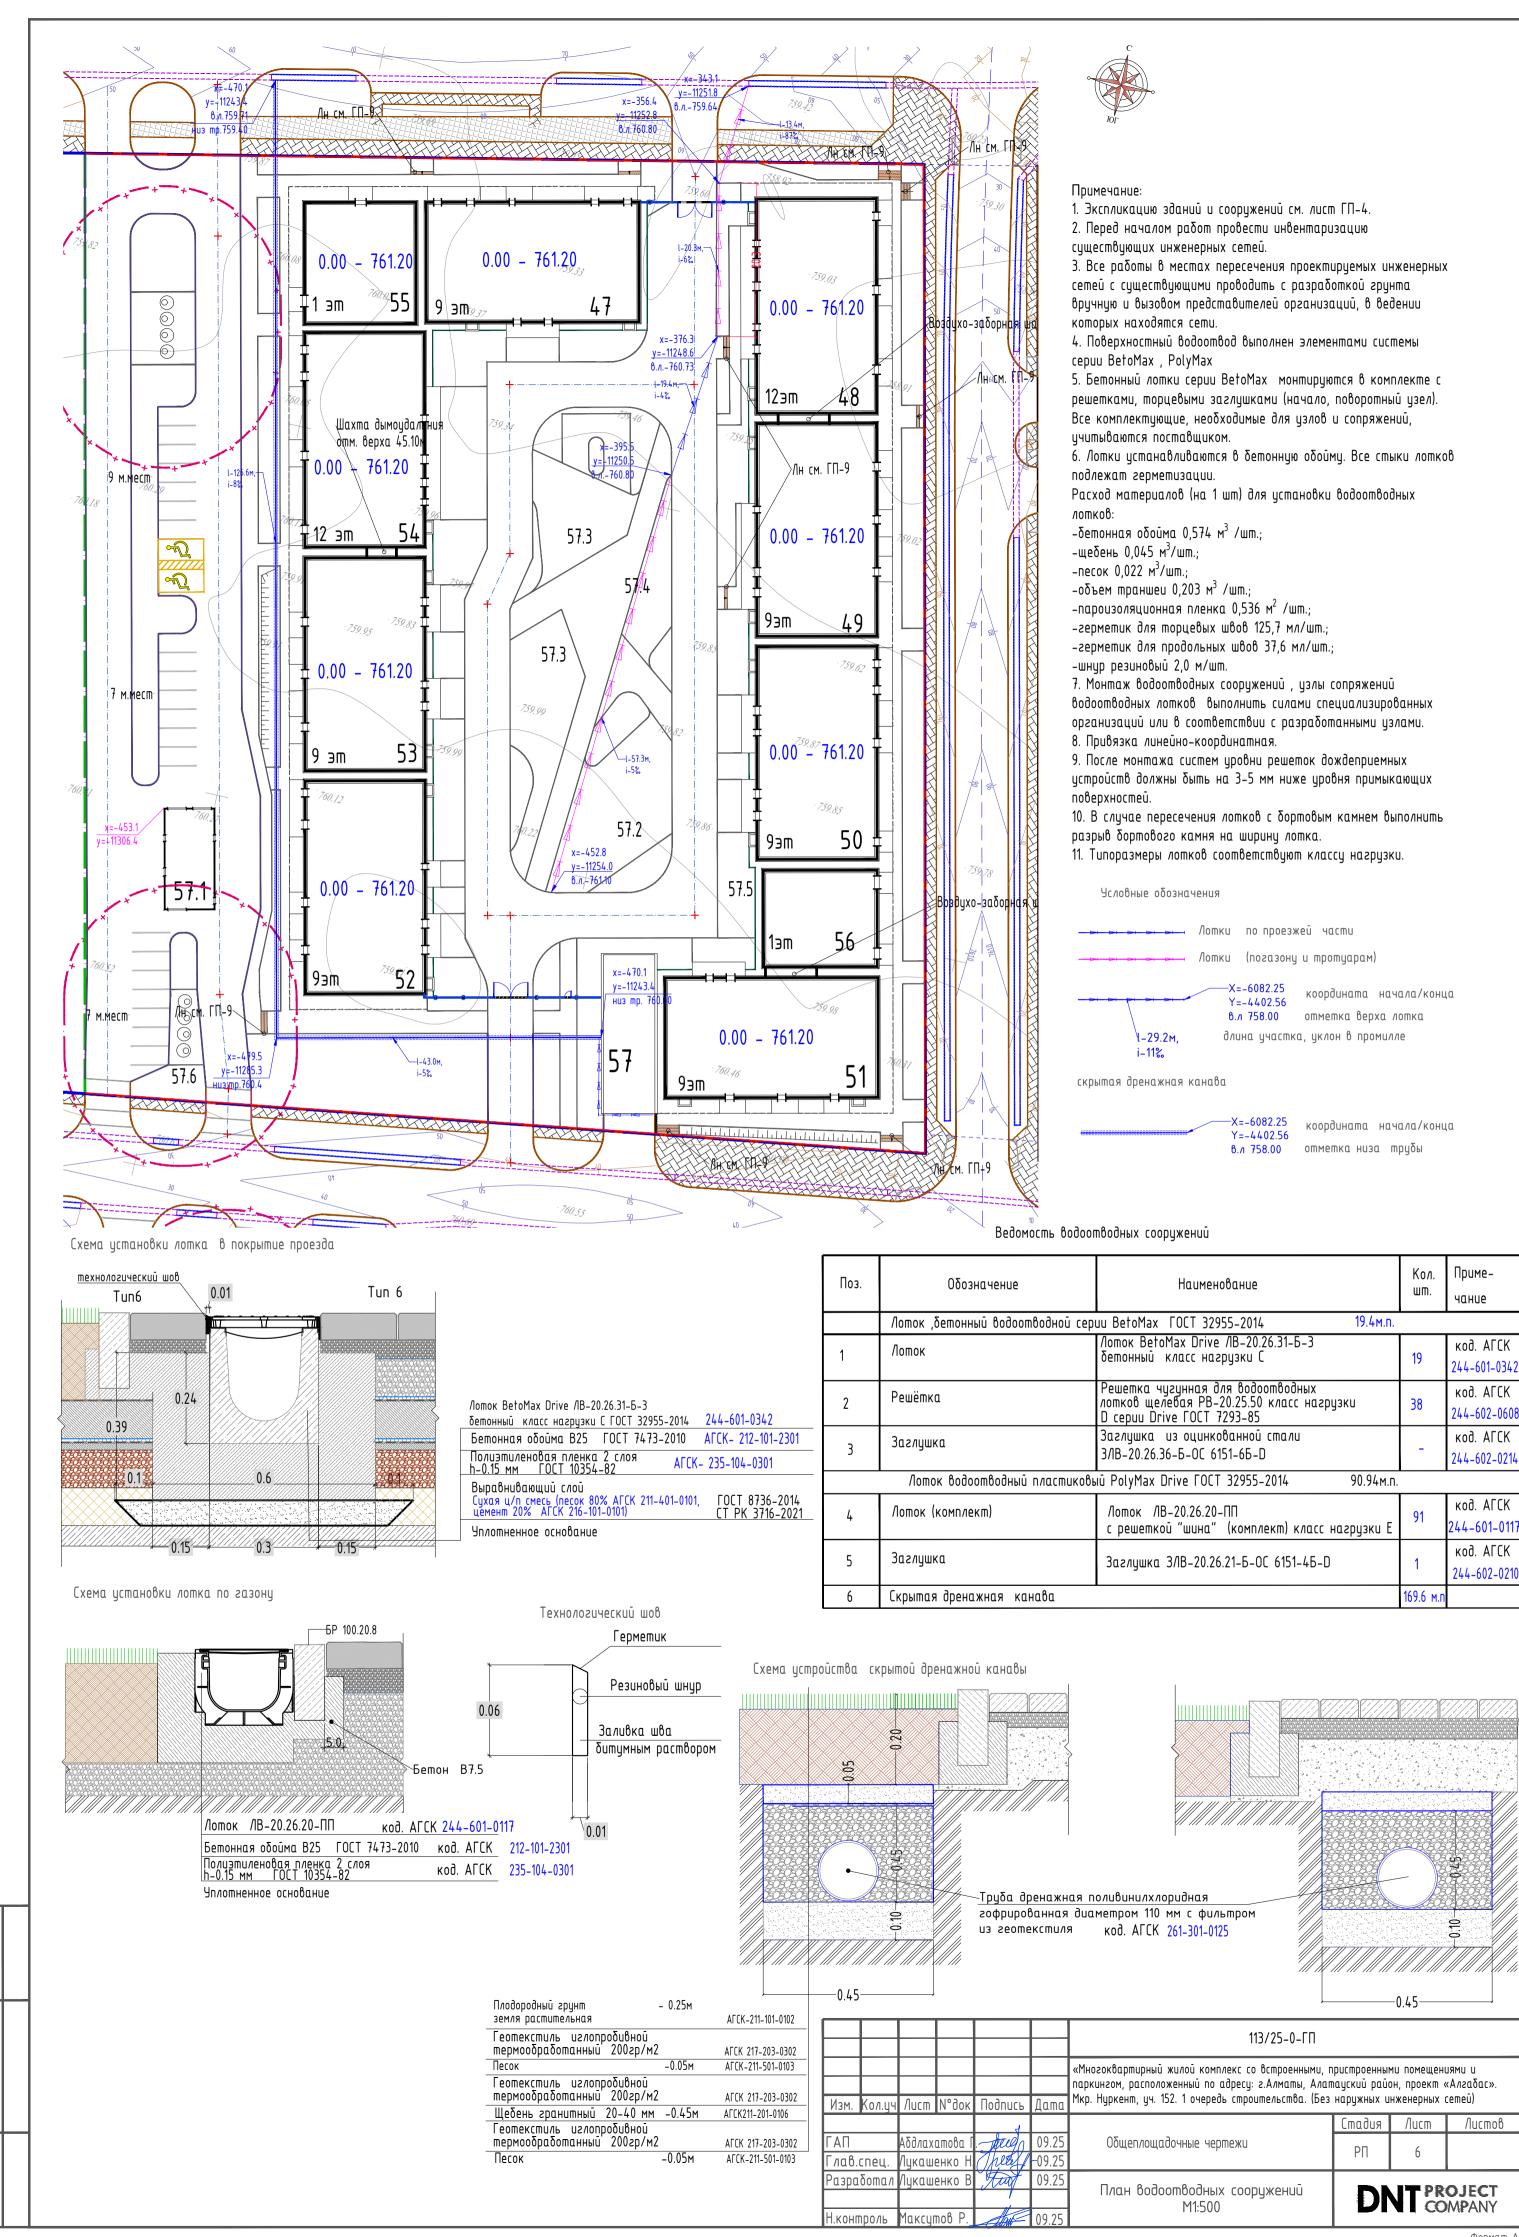


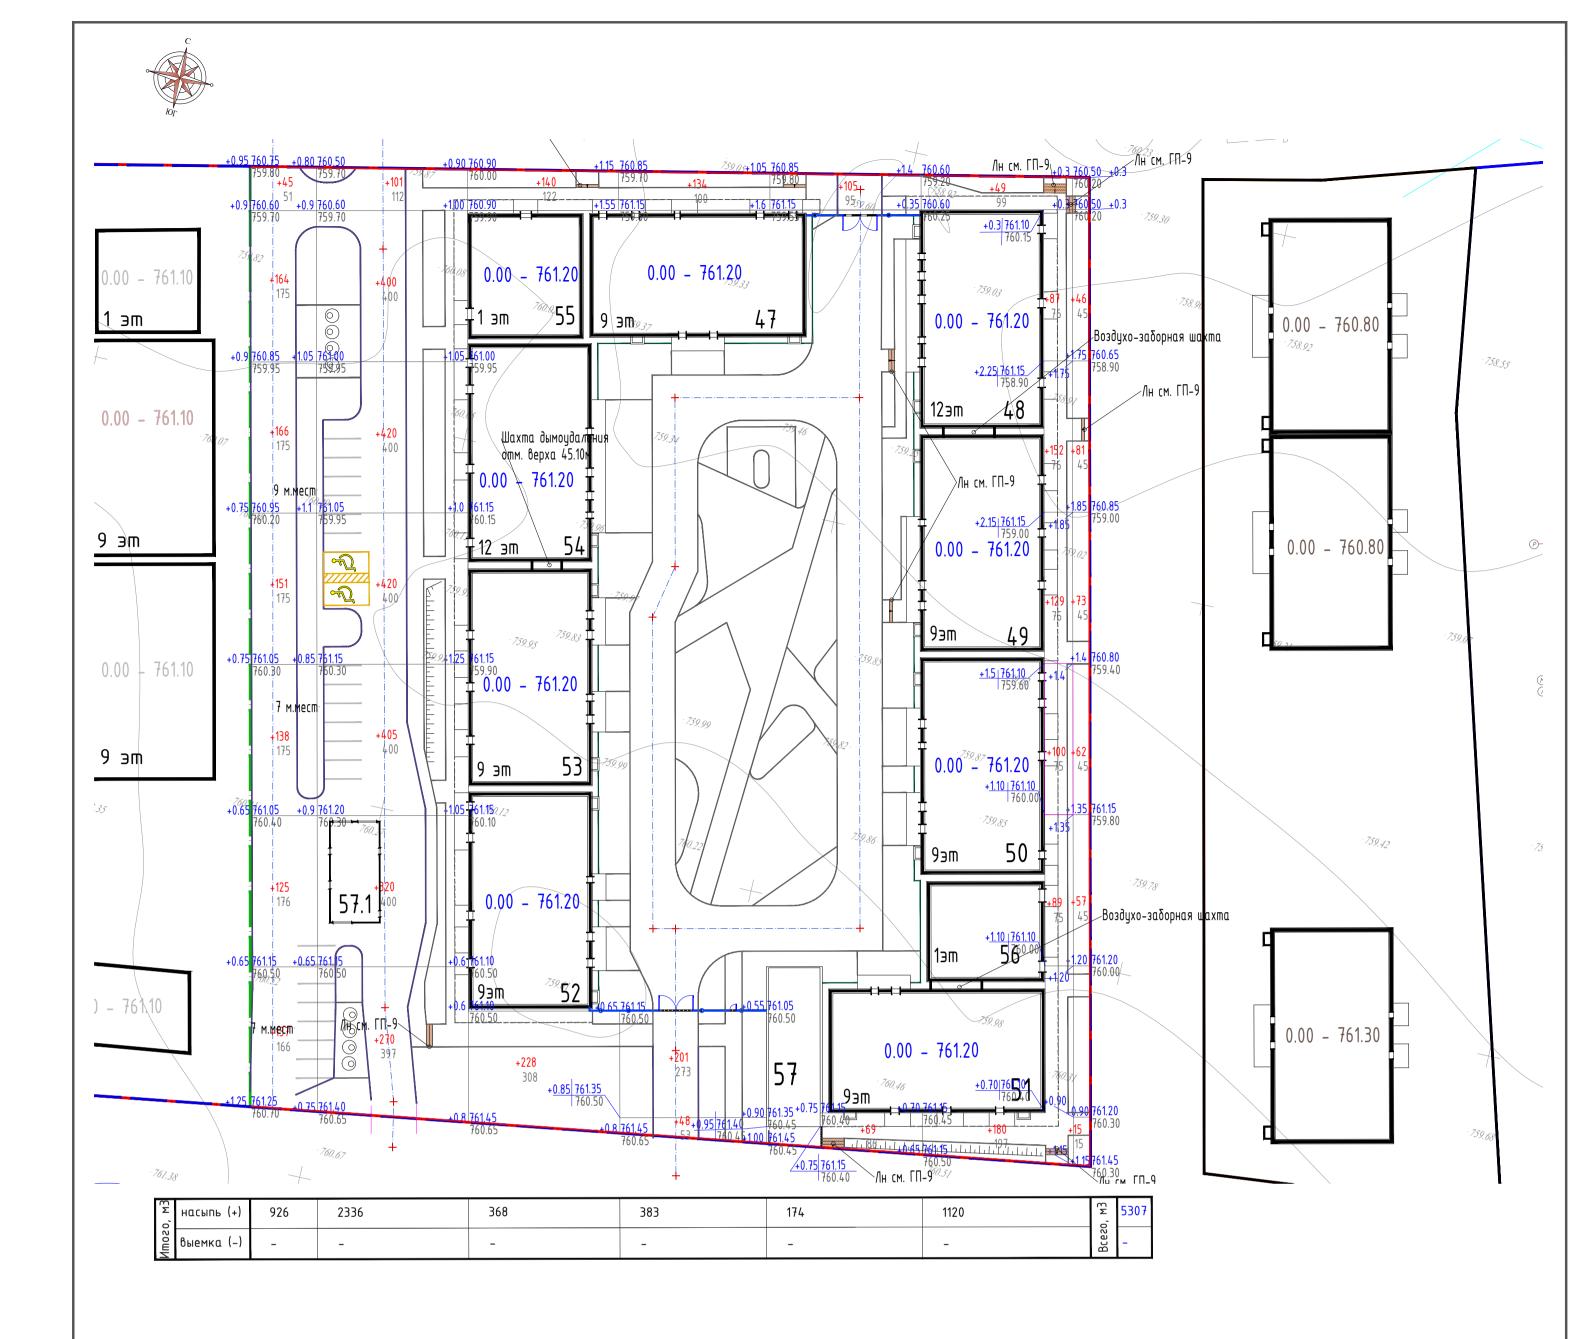

ВЕДОМОСТЬ ОБЪЕМОВ ЗЕМЛЯНЫХ МАСС

	Количе	ество, м ³	
Наименование грунта	Насыпь	Выемка	Примечание
1. Грунт планировки территории	5307	-	ГП
2. Вытесненный грунт			
в т.ч. при устройстве:			
подземных частей зданий (сооружений)		18417	КЖ
автодорожных покрытий		1423	ГП
плодородной почвы на участках			ГП
озеленения Н-0.25м		684	
3. Поправка на уплотнение 10%	531		
Всего пригодного грунта	5838	20524	
4. Избыток пригодного грунта	14686		
5. Плодородный грунт, всего			
в т. ч.:			
а) используемый для озеленения территории		684	
б) недостаток плодородного грунта	684		
Итого перерабатываемого грунта	21208	21208	

Инв. И подл. Подпись и дата Взам. инв.

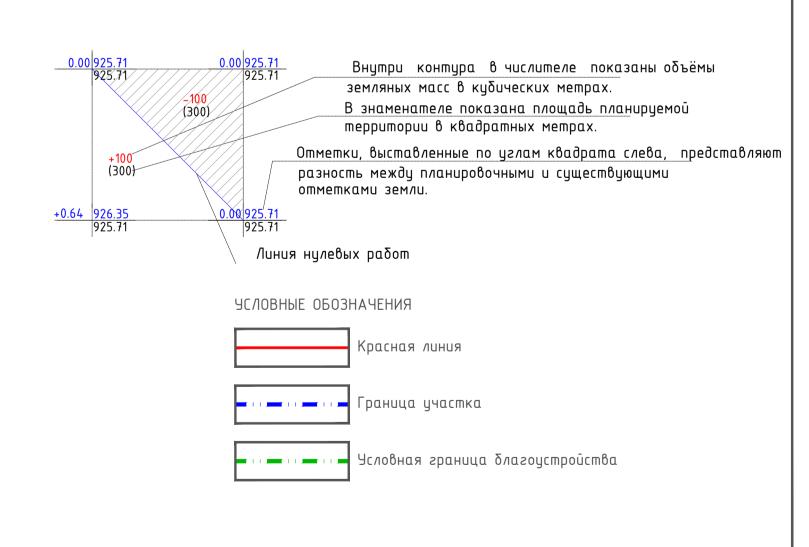


Примечание:

- 1.Экспликацию зданий и сооружений см. лист ГП-4. 2.Площадь подсчёта земляных масс- 3096.08м2.
- 3.Глубина корыт (Н): для автомобильных дорог Н=0.35 м, тротуаров Н=0.25м

4.Для	ичодор	ронрой	почвы	нα	участ	ках (эеленения	H=0.25	Μ.
				П					

						113/25-0-ГП				
	V		NOO		0	паркингом, расположенный по адресу: г.Алматы, Алап	пирный жилой комплекс со встроенными, пристроенными помещениями и расположенный по адресу: г.Алматы, Алатауский район, проект «Алгабас». п, уч. 152. 1 очередь строительства. (Без наружных инженерных сетей)			
Изм.	Кол.уч	/lucm	N°dok	Подипсь	Дата	Timp. Tigpheimi, g ii 152. T o lepeob empodimenbemodi (beo	Стадия	/lucm	Листов	
ΓΑΠ Γлαβ.		Ликали Ликали			09.25	Общеплощадочные чертежи	РΠ	7		
		Лукашенко Н <i>Први</i> Лукашенко В <i>Эти</i>			09.25	План земляных масс	DA I DO I COT			
Н.конп	проль	Максуп	noß P.	All Miles	09.25	M1:500	DNT PROJECT COMPANY			

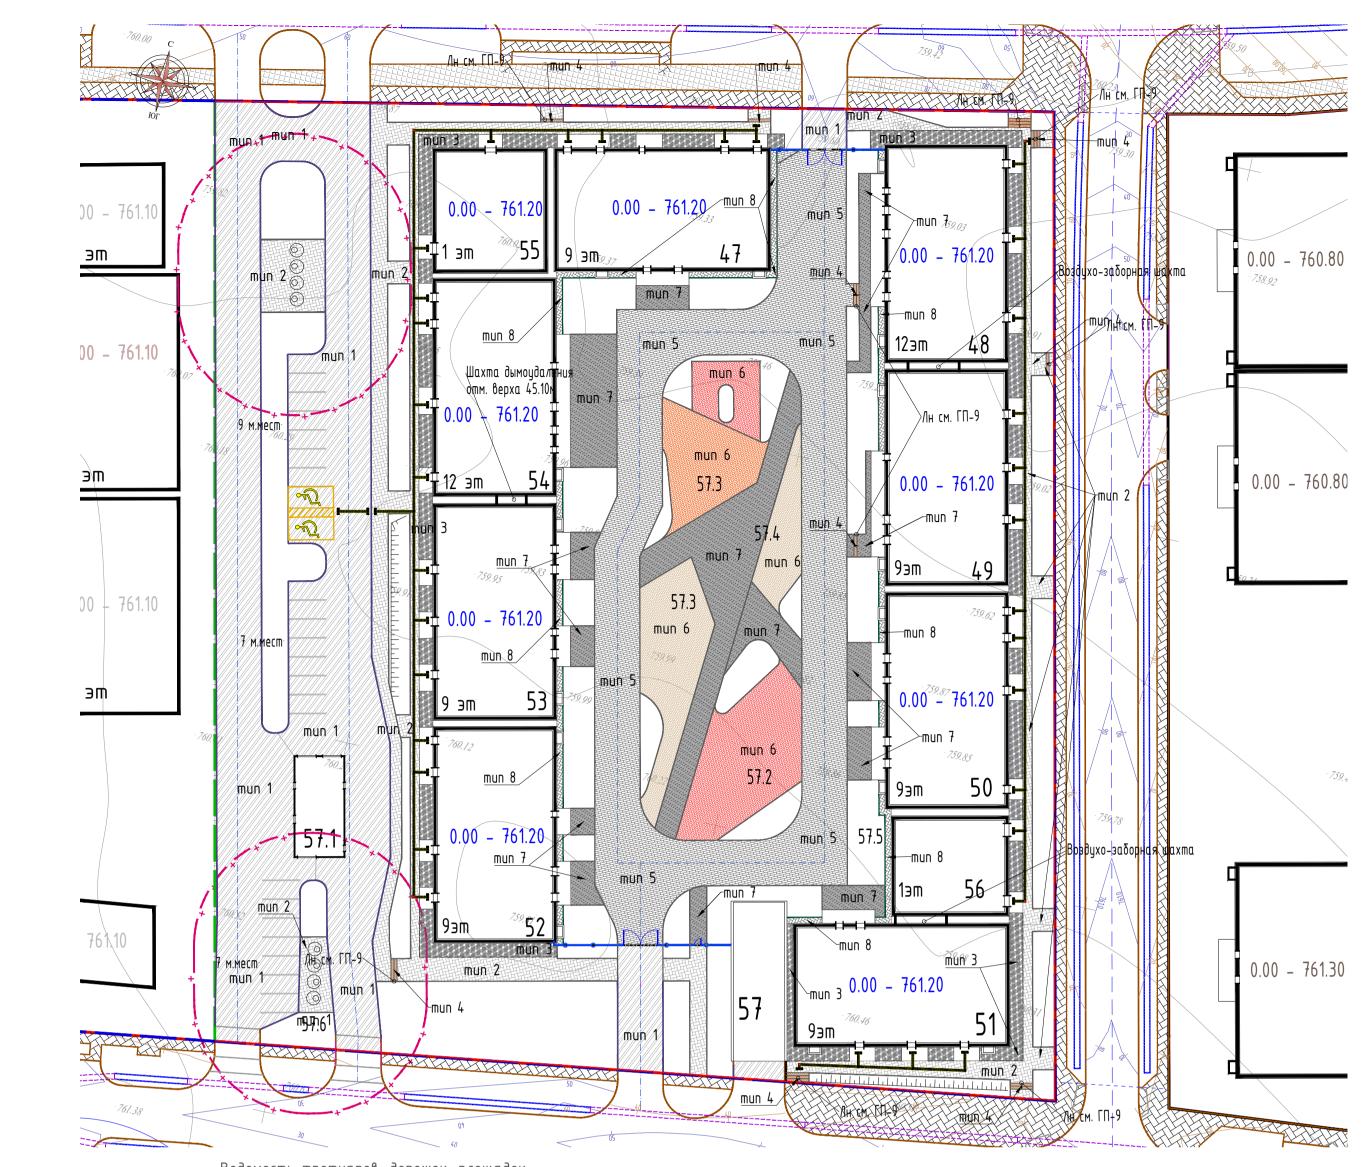

Ведомость тротиаров, дорожек, площадок

Поз.	Наименование	Tun	Площадь покрытий, м²	Примечание
	Покрытия по грунту			
1	Проезд	1	2041.9	асфальтобетон
2	Тротуар	2	1082.1	тротуарная плитка
3	Отмостка	3	431.0	тротуарная плитка
4	Лестницы цементно-песчаная плитка 0.2x0.1x0.05м, цвет: беж	4	3.5	тротуарная плитка
5	Футбольное поле (мини-футбол)	5	-	искусственный газон
	Итого покрытий по грунту, м²:		3558.50	

Покрытия по кровле паркинга

Подпись и дата Взам. инв.


6	Проезд			тротуарная плитка
U	Проезо	5	1375.9	
7	Детские игровые площадки		725.20 бежевый–275.44	резиновая крошка
	детекае аврооме площанка	6	оежеови-275.44 красный- 303.07 оранжевый-146.69	
8	T	7	(70.0	тротуарная плитка
Ö	Тротуар		679.8	
	0	8	102.6	тротуарная плитка
9	Отмостка	0	102.0	
10	Лестницы		45.7	тротуарная плитка
10	цементно-песчаная плитка 0.2х0.1х0.05м, цвет: серый	4	15.7	
	Итого покрытий по кровле паркинга, м²:		2899.2	
	Всего покрытий по грунту и кровле паркинга, м²:		6457.7	
11	Устройство бетонного бордюрного камня, 100.30.15 п.м. (проезд)		497.3	
12	Устройство бетонного бордюрного камня,		1446.2	
12	100.20.8 п.м. (тротуар)		1440.2	
13	Устройство бетонного бордюрного камня, 100.20.8 п.м. (отмостка)		126.4	
14	Устройство бетонного бордюрного камня,		72.2	
	100.20.8 п.м. (лестница)		. = . =	

 $*0\delta$ ъемы прилегающие $ilde{u}$ территории $ilde{b}$ сметном расчете не учиты $ilde{b}$ ать.

Ведомость тактильных знаков

Поз	Эскиз/Условное обозначение	Размер знака, мм	Наименование	Ед. изм	Количество	Примечание
1		300x300	Бетонная тактильная плитка с прямым рифом	шm.	1041	FOCT 52875-2018 AFCK 251-104-0101
2		300x300	Бетонная тактильная плитка с диагональным рифом	шm.	5	FOCT 52875-2018 AFCK 251-104-0101
3	0000	300x300	Бетонная тактильная плитка с конусным рифом	шm.	145	FOCT 52875-2018 AFCK 251-104-0101

СХЕМА УСТАНОВКИ ТАКТИЛЬНОЙ ПЛИТКИ

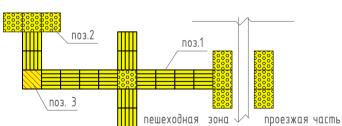

- 1. Продольные рифы безопасное направление движения.
- 2. Конусообразные рифы предупреждение
- о преграде на пути, остановка или поворот. 3. Диагональные рифы – смена движения,
- noвopom.


УСЛОВНЫЕ ОБОЗНАЧЕНИЯ



Примечание :

- 1. Экспликацию зданий и сооружений см. лист ГП-4.
- 2. Данный чертёж читать совместно с листом ГП-4, ГП-5, ГП-10,
- 3. В местах пересечения проездов и пешеходных дорожек с тротуарами, бортовые камни должны заглубляться с устройством плавных
- примыканий для обеспечения проезда колясок, санок и т.д. 4. Конструкции покрытий, узлы сопряжений см. лист ГП-9.

\vdash							113/25-0-ГП «Многоквартирный жилой комплекс со встроенными, пристроенными помещениями и паркингом, расположенный по адресу: г.Алматы, Алатауский район, проект «Алгабас». Окр. Нуркент, уч. 152. 1 очередь строительства. (Без наружных инженерных сетей)					
И	Ізм	Колпч	/lucm	N°док	Подпись	Лата						
 	1511.	rtonig i	/Ideiii	11 001	11001100	даша		Стадия	/lucm	Листов		
_	ΓΑΠ		Абдлахатова Г. 🚜			09.25		РΠ	8			
Γ/	παβ.	спец.	Лукаш	енко Н	ples	-09.25		111	U			
Po			Лукашенко В Ний 09.25		09.25	План проездов, тротуаров, дорожек и		1 - 00	O IECT			
							площадок М1:500	DNT PROJECT COMPANY				
H.i			Максуг	пов Р.	ALINH .	09.25	площивой ТПово			1411-1141		

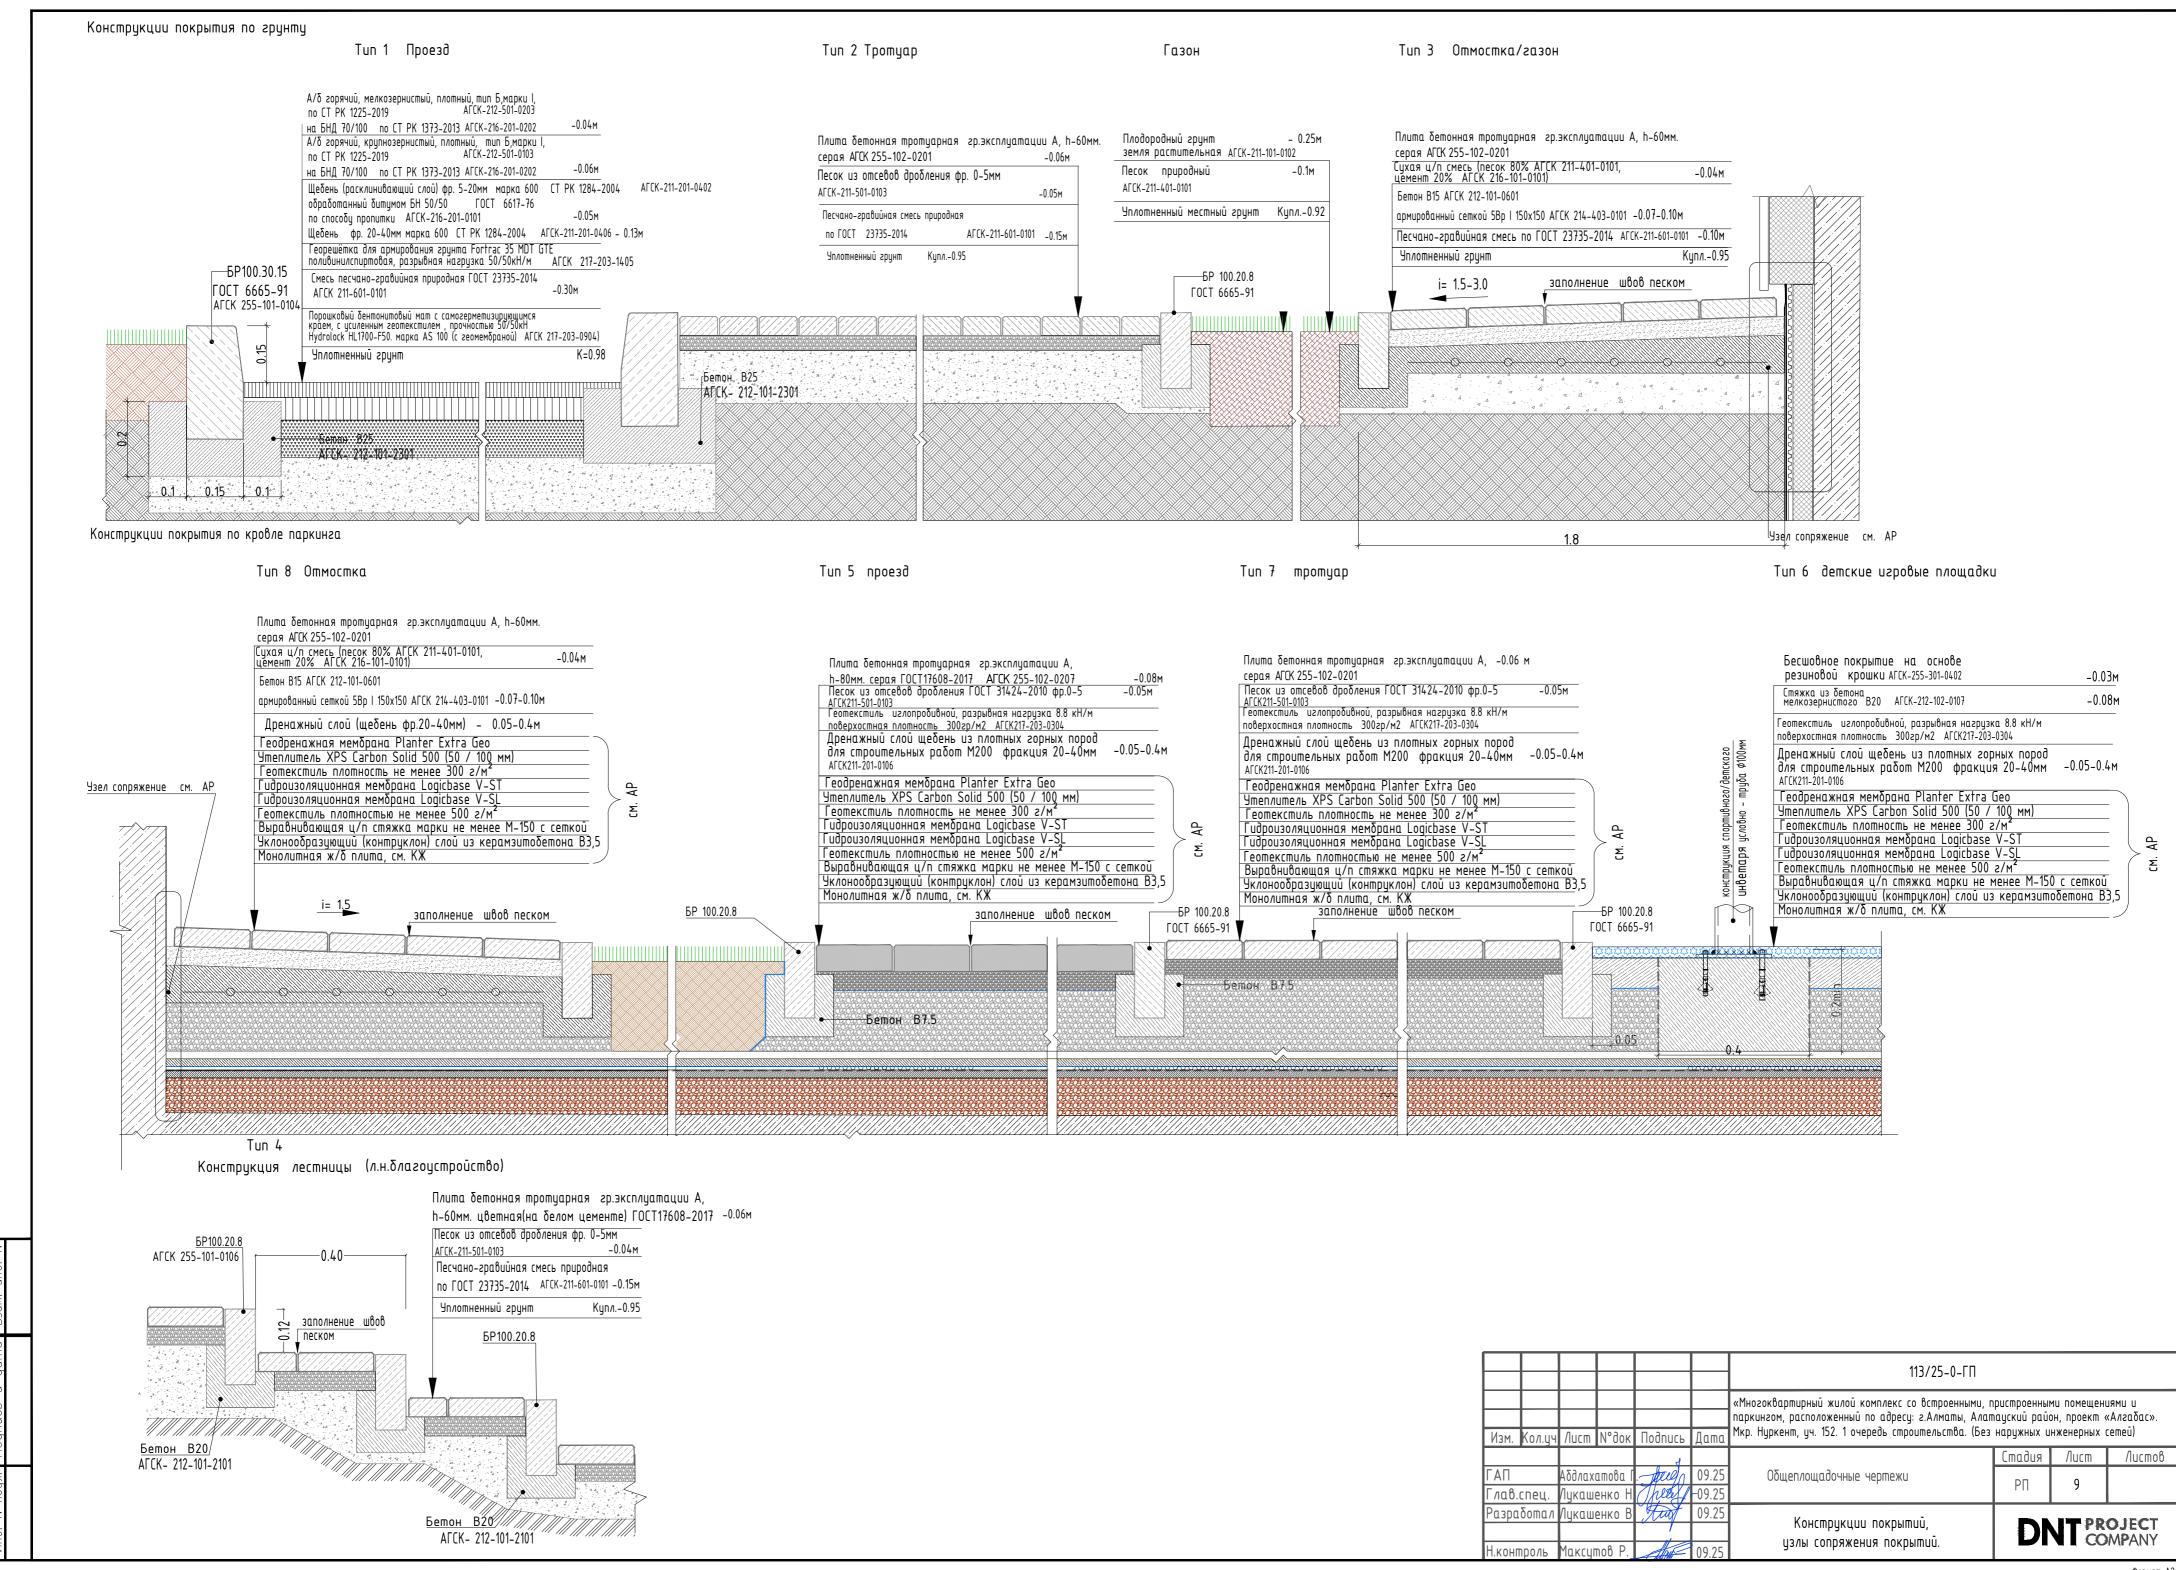






№на плане	Эсловное Обозначение	Наименование	Количество	Примечание		
1		Скамья, модель ППК-4	11	УСН РК 8601-0302-0904		
2		Урна квадратная	8	9CH PK 8601-0303-0101		
3	*# *#	Велопарковка модель V2	4	УСН РК 8601-0702-0202		
4		Качели- диван 3х0.8х4	-	no npaūcy		
5		Беседка со скамейками 2.0x0.75x2.0м	-	no npaūcy		
6		Беседка летняя с крышей из поликорбаната	-	9CH PK 8601-0106-0303		
7		Песочница деревянная	-			
8		Столик 1.95х1.18х0.8м	6	УСН РК 8601-0301-0102		
9	•	Качалка на пружине «Самолёт»	4	9CH PK 8601-0104-0512		
10	(10)	Оборудование для благоустройства арт.4517 1.2x0.3x0.9м	-	no npaūcy		
11	•	Комплекс на тренировку координации и равновесия арт.4048 2.36x2.72x0.4	4	no npaūcy		
12	•	Островок на пружине арт.8180 0.9x0.9x0.38м	3	no npaūcy		
13	0	Качалка на пружине "Весы"		9CH PK 8601-0104-0501		
14	هـــهــه	Лазалка "Шведская стенка с игровыми кольцами"	2	УСН РК 8601-0103-0204		
15		Детский игровой комплекс (8.634 м х 7.478 м х 3.692 м)	-	9CH PK 8601-0113-0114		
16		Качели "Гнездо"	2	9CH PK 8601-0104-0410		
17	(6 6	Додекаэдры, вид-3	1	9CH PK 8601-0103-0413		
18		Полоса препятствий арт.9073 8.9x2.4м	1	no npaŭcy		
19		Сетка с вращением «Пирамида» арт.007016 1.68x2.62м	-	no npaŭcy		
20	$\overline{\Box}$	Турник двойной	1	УСН РК 8601-0202-0105		
21		Большая сетка-пирамида арт.007001 6.9x6.9x3.75м	1	no npaūcy		
22		Батут уличный арт.007301 2.2x1.7x0.48м	-	no npacy		
23		Mocm apm.8023 1.09x3.33M	1	по прасу		
24		Рукоход разноуровневый	1	9CH PK 8601-0203-0103		
25		Спортивный комплекс (6.325 м х 1.935 м х 2.6м)	-	9CH PK 8601-0201-0117		
26		Спортивный комплекс (2.656 м х 1.542 м х 2.3 м)	1	9CH PK 8601-0201-0123		
27		Столик детский 1.43х1.37х0.57	2	9CH PK 8601-0201-0123		
28		Качалка на пружине "Кабриолет"	2	УСН РК 8601-0104-0511		
29		Качалка-балансир "Одинарная"	1	УСН РК 8601-0104-0105		
30		Брусья разновысокие	2	УСН РК 8601-0213-0301		
31	(D=0	Тренажер "Наклонный, для спины" с платформой0.710х0.973м, H=0.71	2	УСН РК 8601-0216-0120		
32		Лавка для пресса с брусьями 2.5x0.8x1.4м	1	УСН РК 8601-0216-0118		
33		Konocok 3 apm.GXY8016 0.44x0.45x1.69m	_	no npaūcy		

реобмость малых архатектурных форм а переносных азбелаа (окончанае)											
№на плане	Эсловное Обозначение	Наименование	Количество	Примечание							
34	cog	Качалка на пружине "Мотоцикл" 1.14x0.5x0.7м	-	УСН РК 8601-0104-0504							
35		Домик беседка "Коралл"	1	УСН РК 8601-0106-0117							
36	M	Ворота распашные,металлические, тип ВМС 4.5 x 1.8, сметаллическими стойками	2	УСН РК 8.02-03-2024 8601-0605-0103							
37	L L	Калитка металлическая тип КМС 0,85 х 1,8, с металлическими стойками	1	УСН РК 8.02-03-2024 8601-0605-0503							
38		Ограждение из профильных труб, с металлическими стойками, размеры секции 2.5 м х 1.8 м	29.07	УСН РК 8.02-03-2024 8601-0602-0801							
39		Ограждение из сетчатых панелей "рабица" и профильных труб 1.8х3.9м	-	УСН РК 8.02-03-2024 8601-0602-0202							
39.1		Ограждение из сетчатых панелей "рабица" и профильных труб 1.8х3.9м с калиткой 0.97х187м	-	УСН РК 8.02-03-2024 8601-0602-0203							
40		Контейнер для ТБО заглубленный "Бетонная капсула" Зм³	8	9CH PK 8.02-03-2024 8601-0307-0406							

ЧСЛОВНЫЕ	05031	НАЧЕ	РИН								
		Красі	ная линия		Условная граница благоустройства						
11	- 11	Грані	ица участ	ΙΚα							
1		•	плану								
Примечание:	Ведом	к атоо	килых и о	δщест	венных зданий см. лист ГП-4.						
-					- 113/25-0-ГП						
Изм. Кол.цч	/lucm	И°док	Подпись	Дата	«Многоквартирный жилой комплекс со встроенными, паркингом, расположенный по адресу: г.Алматы, Алаг Мкр. Нуркент, уч. 152. 1 очередь строительства. (Без	н, проект «	«Алгабас».				
71511. Ko71.g I	/IdcIII	11 001	TIOOHIGEB	даша		Стадия	/lucm	Листо			
	л Лукашенко В , Таар 09.25		_	Оδщеплощадочные чертежи	РΠ	11					
Разработал				архитектурных форм и переносных							
	-	5			-	*		Форма			

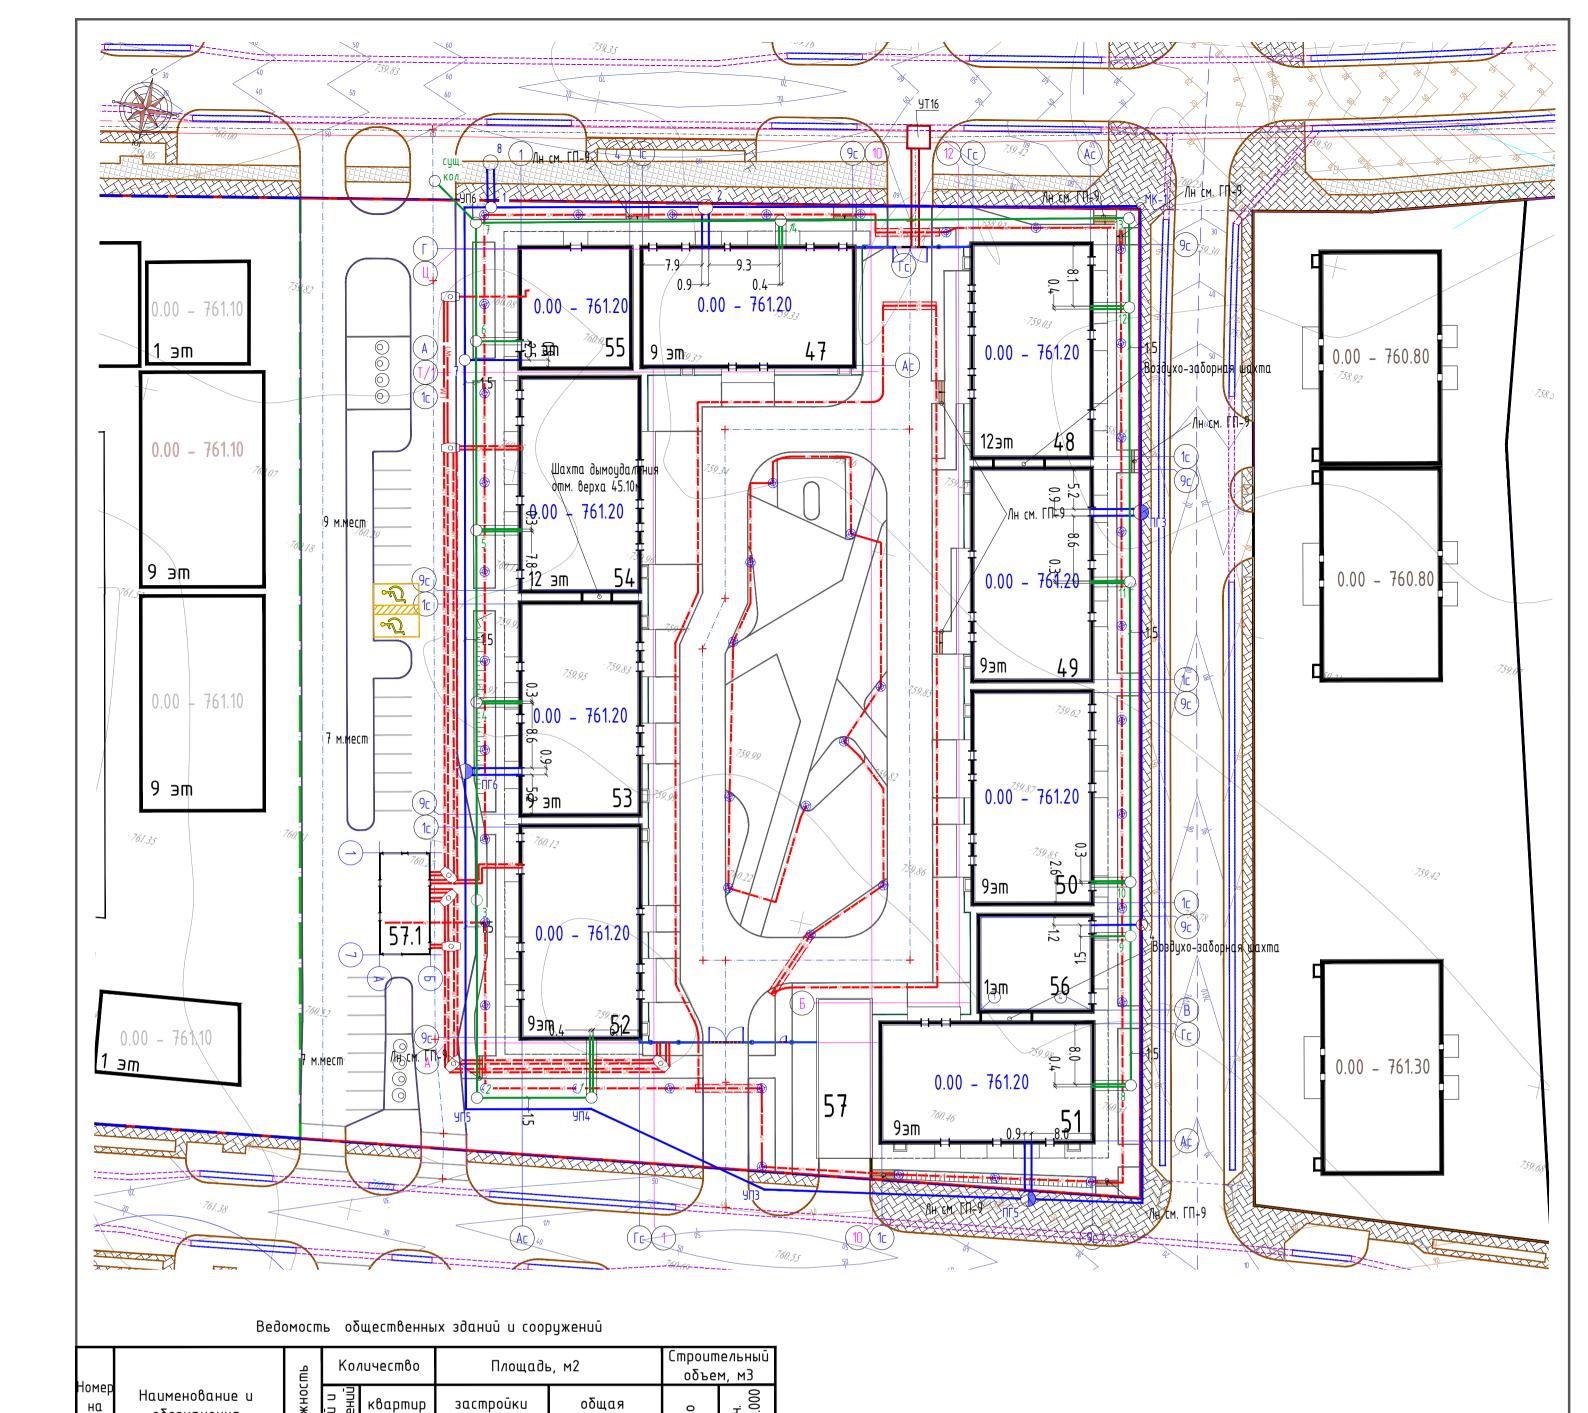

Условные обозначения

Н.контроль Максутов Р.

			нα	обозначения		uū KeH	квартир		застроики		оощая		20	.4. 0.0	
	09.25	09.25		плане		Этажн	Зданий сооружен	ния Вин	gce-	здания	gceso	здания	gceso	0ceso	в т.ч. ниже 0.00
	130	Sall Sall			1 очередь строительства										
		eeba 🗸		47	9-этажный жилой дом со встроенными помещениями общественного назначения	9	1	-	40	-	512.8	1	3635.2	16600.0	2020.0
	Митьков	Бактыгереева	актыгер	48	12-этажный жилой дом со встроенными помещениями общественного назначения	12	1	1	44	-	540.1	-	4613.9	21576.0	2039.0
		Раздел ОВ Б		49	9-этажный жилой дом со встроенными помещениями общественного назначения	9	1	-	40	-	503.0	-	3618.3	16616.0	2034.0
	Раздел ЭЛ			50	9-этажный жилой дом со встроенными помещениями общественного назначения	9	1	-	32	-	533.7	-	3645.9	16540.0	2020.0
Согласовано:		09.25 P		51	9-этажный жилой дом со встроенными помещениями общественного назначения	9	1	-	32	-	502.5	-	3660.8	16697.0	2020.0
	o pro	0		52	9-этажный жилой дом со встроенными помещениями общественного назначения	9	1	-	40	-	512.5	-	3618.4	16647.0	2035.0
	oga 📉	P. C.		53	9-этажный жилой дом со встроенными помещениями общественного назначения	9	1		40	-	517.0	-	3632.6	16712.0	2124.0
	Аблдлахатова	Mac no 8	Конай	54	12-этажный жилой дом со встроенными помещениями общественного назначения	12	1		44	-	543.9	-	4618.4	21576.0	2039.0
	АР	BK	ž ž	55	1-этажное здание общественного назначения	1	1		ı	-	298.4	-	449.4	2186.0	1150.0
	Раздел АР	Раздел ВК	Раздел	56	1-этажное здание общественного назначения	1	1		-	-	254.5	-	360.4	1825.0	936.0
	Z	2		57	1-этажный паркинг в т.ч.	1	1	-	-	-	4034.0				
	8	5			эксплуатируемая кровля *			-	-		3863.1				
	Rank	D3UM.			шахты, рампы **			1	-		170.9				
		<u> </u>		57.1	Трансформаторная подстанция			-	-		91.8				
		חווות			Итого S застройки						4981.1				
		٥		57.2	Игровая площадка для детей (0-3	лет)				235.2					
				57.3	Игровая площадка для детей (3-7	лет)				405.5					
		2	[57.4	Площадка Work out (7-14+ лет)					84.5					
	5	į.	\Box	57.5	Зона для тихого отдыха					81.0					

57.6

Площадка для заглубленных мусорных контейнеров

* площадь застройки эксплуатируемой кровли в балансе территории не учтена

** площадь застройки наземных сооружений паркинга учтена в балансе территории

Красная линия Граница участка Граница благоустройства Водопровод хоз. питьевой Канализация бытовая Tennompacca Кабель наружного освещения Светильник торшерный на металличекой опоре h-3.5м Внутриплощадочные сеты электроснабхения 0.4 кВ Кабельный колодец 113/25-0-ГП «Многоквартирный жилой комплекс со встроенными, пристроенными помещениями и паркингом, расположенный по адресу: г.Алматы, Алатауский район, проект «Алгабас». Мкр. Нуркент, уч. 152. 1 очередь строительства. (Без наружных инженерных сетей) Изм. Кол.уч Лист N°док Подпись Стадия /lucm Листов ιδοπαχαποβα 09.25 tell Общеплощадочные чертежи 12 There 1-09.25 лав.спец. Лукашенко Н Разработал Ічкашенко В 09.25 **DNT** PROJECT COMPANY

Сводный план инженерных сетей М1:500