## TOO «ANT-Προεκπ» ΓC/Ι №21016368

"Строительство гаража-стоянки для туристического комплекса по адресу РК, г. Риддер, ул. Шоссейная, 65"

Том III Альбом 1

Генеральный план 650.4-1-ГП

Гараж-стоянка

г. Усть-Каменогорск, 2025

## TOO «ANT-Προεκπ» ΓC/Ι №21016368

"Строительство гаража-стоянки для туристического комплекса по адресу РК, г. Риддер, ул. Шоссейная, 65"

Том III Альбом 1

Генеральный план 650.4-1-ГП

Гараж-стоянка

Директор ТОО "ANT-Проект"

ГИП ТОО "ANT-Проект"




Затонов Г.А.

Акименко Е.А.

г. Усть-Каменогорск, 2025

# 3 B

#### Ситуационный план. М 1:1000

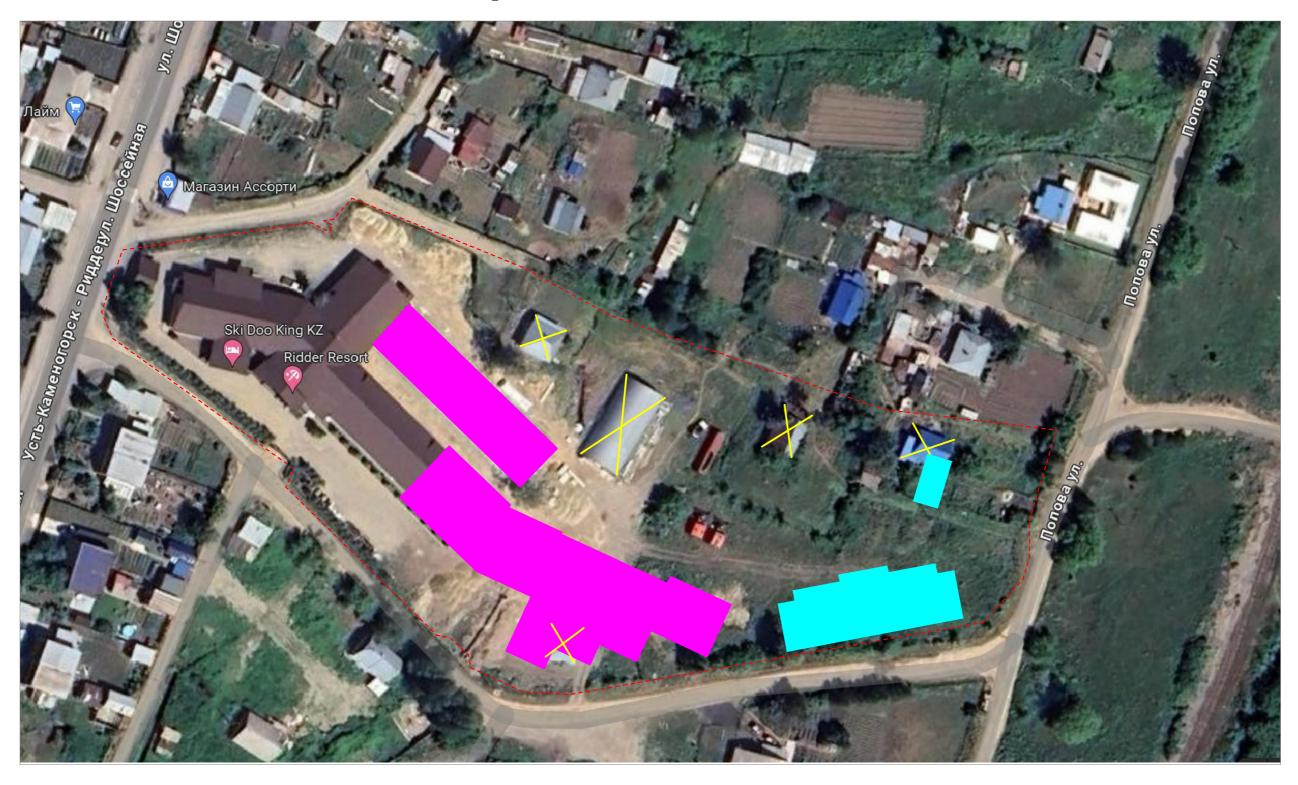

#### Условные обозначения

— — Граница земельного участка кад. № 05-083-042-461, S=1,8439 га Здание демонтируемое

Пристрой ранее запроектированный

Здания и сооружения проектируемые

#### Основные показатели по ГП

№n.n	Элементы территории	Ед. изм	Количество
1	Площадь собственного земельного/проектируемого участка	sa	1,8439 / 0,198
2	Площадь застройки	M <sup>2</sup>	828
3	Площадь покрытий	M <sup>2</sup>	370
4	Площадь озеленения	M <sup>2</sup>	696
5	Прочая площадь	M <sup>2</sup>	14565

### Ведомость чертежей комплекта ГП

Лист	Наименование	Примечание
1	Общие данные. Ситуационный план. М 1:1000	
2	Разбивочный план. М 1:500	
3	План организации рельефа. М 1:500	
4	План земляных масс. М 1:500	
5	План благоустройства и озеленения территории. М 1:500	
6	Сводный план инженерных сетей. М 1:500	

#### Общие указания:

- 1. Проектная документация разработана в соответствии со следующими исходными данными:
  - архитектурно-планировочное задание;
  - техническое задание от заказчика;
  - акт на земельный участок;
  - топографическая съемка местности в масштабе 1:500;
  - заключение об инженерно-геологических условиях строительства.
  - 2. Система координат местная, система высот местная.
  - 3. Координатная сетка нанесена через 50 м.
  - . Сплошные горизонтали проведены через 0,5 м.
  - 5. Все размеры и отметка на чертежах даны в метрах.
- 6. Рабочие чертежи разработаны в соответствии с действующими нормами, правилами и стандартами.
- 7. Перечень видов работ, для которых необходимо составлять акты освидетельствования скрытых работ:
- акт устройства водоотвода и дренажей, укрепление русел водоотводных сооружений;
- акт возведения и уплотнения земляного полотна и подготовка его поверхности
  - для устройства дорожных одежд;
- акт устройства и уплотнения конструктивных слоев дорожной одежды;
  - проверка геодезической разбивки осей зданий и сооружений;
  - выполнение обратной засыпки с контролем плотности;
- другие работы контроль качества которых невозможен после выполнения последиющих работ.
- 8. Разбивка зданий и сооружений выполнена в размерной привязке, заданной разделом АС.

#### Общие данные

Компоновочное решение генерального плана выполнено из условий существующей застройки территории, магистралей, проездов, вертикальной планировки и благоустройства с приведением его к требованиям норм проектирования согласно СН РК 3.01-01-2013 и СП РК 3.01-11-2013 "Градостроительство. Планировка и застройка городских и сельских населенных пунктов" с изменениями и дополнениями от 27.04.2021г.

Гостиничный комплекс расположен на собственном земельном участке, по ул. Шоссейная, 65 в городе Риддер, Восточно-Казахстанской области.

На участке имеются здание гостиничного комплекса, сооружения, инженерные сети, ограждение, частично территория имеет существующее благоустройство, проезды, площадки.

На территорию предусмотрены въезды, с ул. Шоссейной, ул. Волочаевской, ул. Центральной и с ул. Попова.


Решение генерального плана выполнено с учетом санитарных и противопожарных разрывов и схемы транспортных потоков.


На территории участка проектом предусмотрено:


- строительство гараж-стоянки;
- устройство подземных ёмкостей для хранения газа.

По территории проектирования предусмотрен комплекс мер по благоустройству и озеленению участка: посадка кустарников и деревьев, устройство малых архитектурных форм, установка урн для мусора.

						650.4-1-ГП				
						"Строительство гаража-стоянки для гостиничного				
						. комплекса				
Изм.	Кол.	/lucm	№док	Подпись	Дата	по адресу РК, г.Риддер, ул.Шоссейная 65"				
							Стадия	/lucm	Листов	
						Гараж-стоянка	РΠ	1	6	
Разработал Мариничева Дар 10.2025			Stap-	10.2025						
Прове	рил	Акиме	HK0	Lay	10.2025	Ситуационный план. М 1:1000	ТОО "АПТ-Проект		lpoekm"	
Н.конг	np.	Лилик	ов	- NO	10.2025					

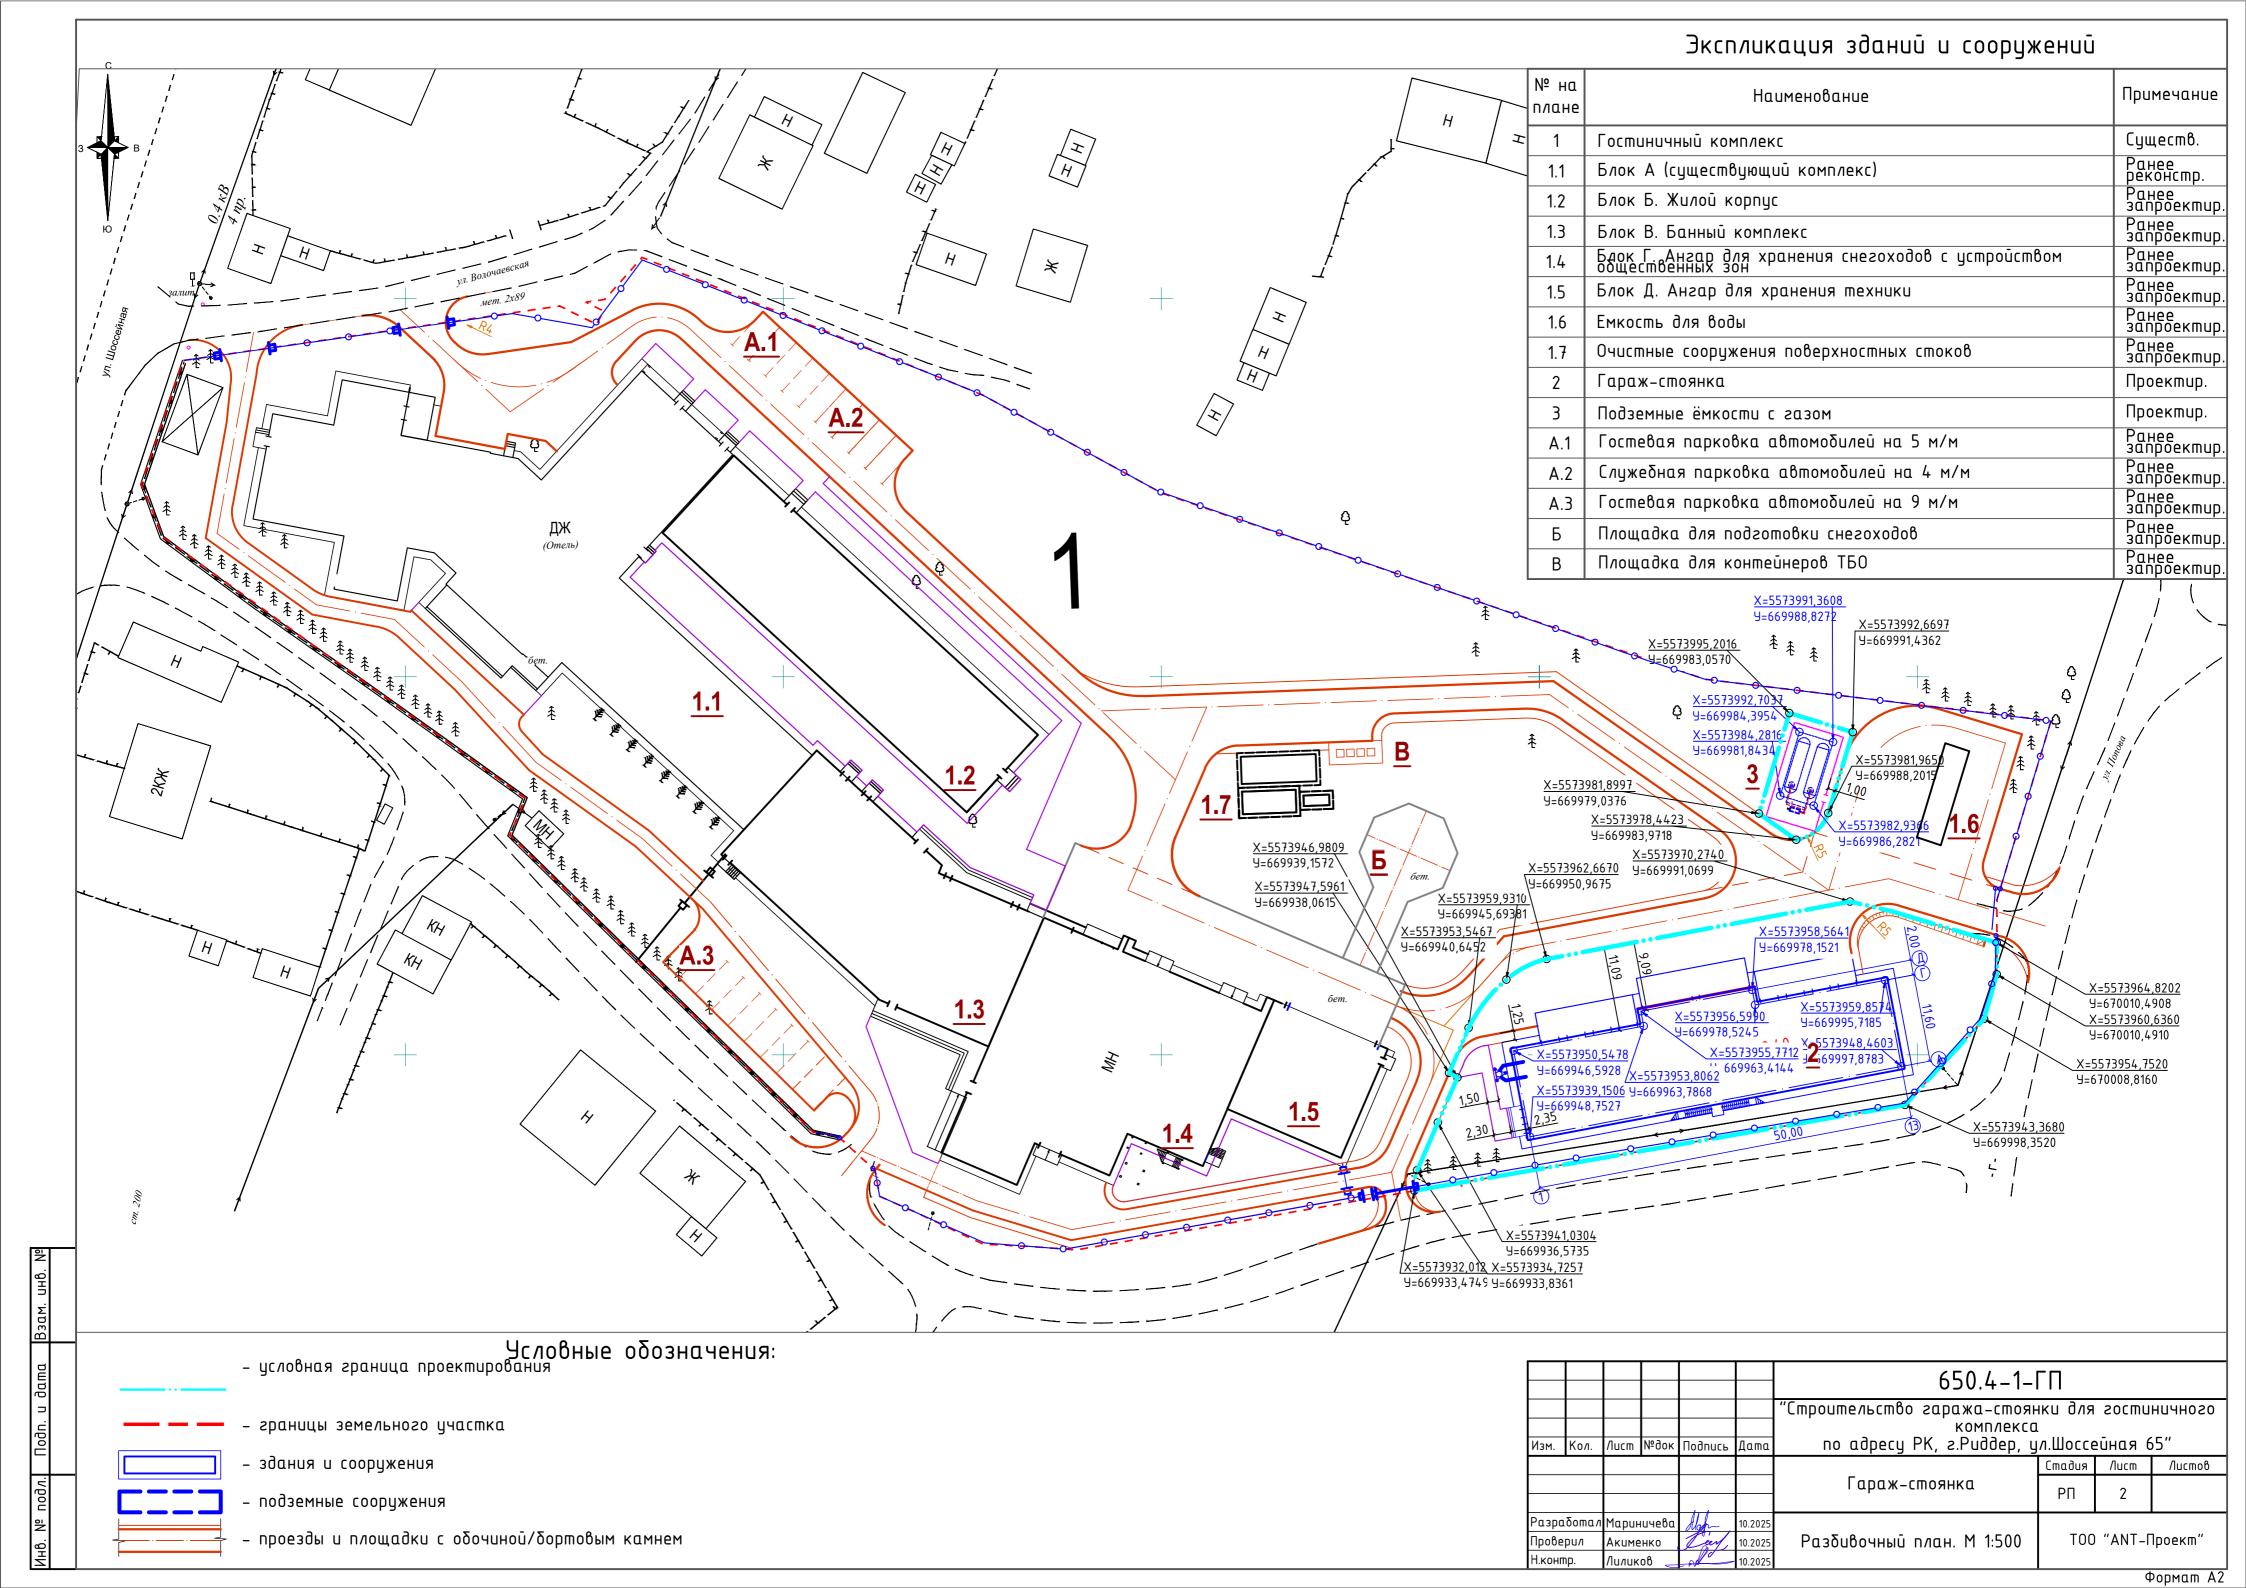

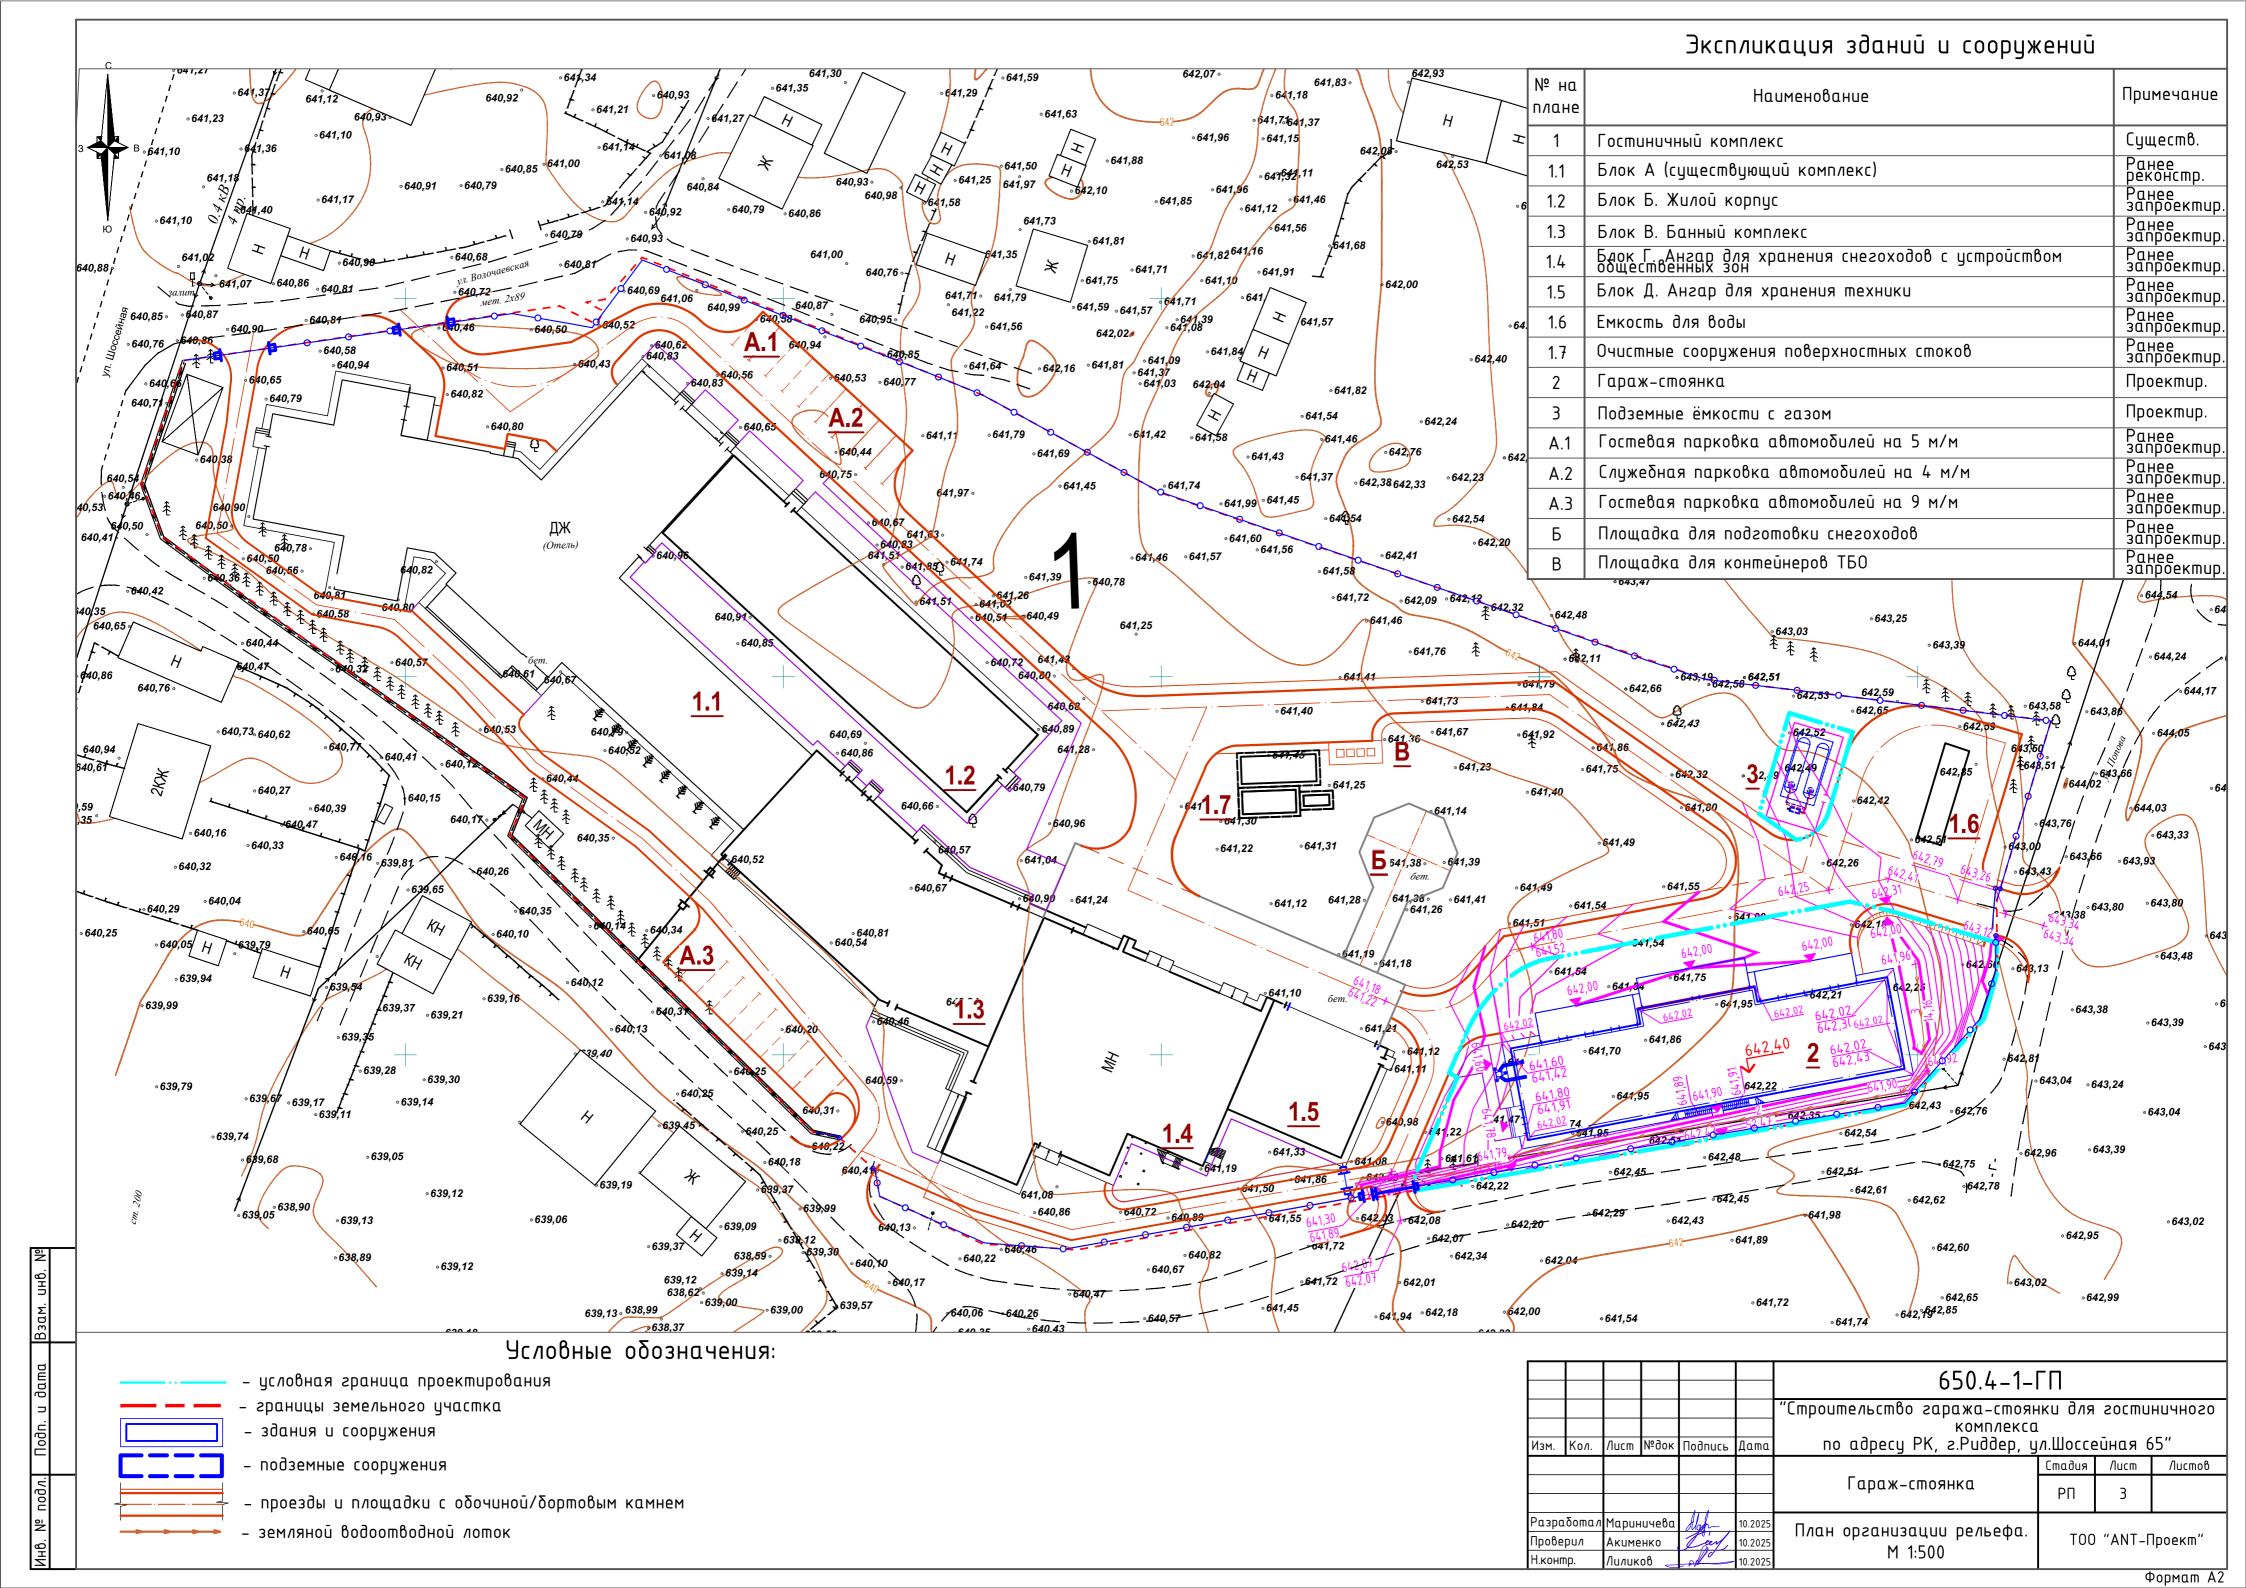

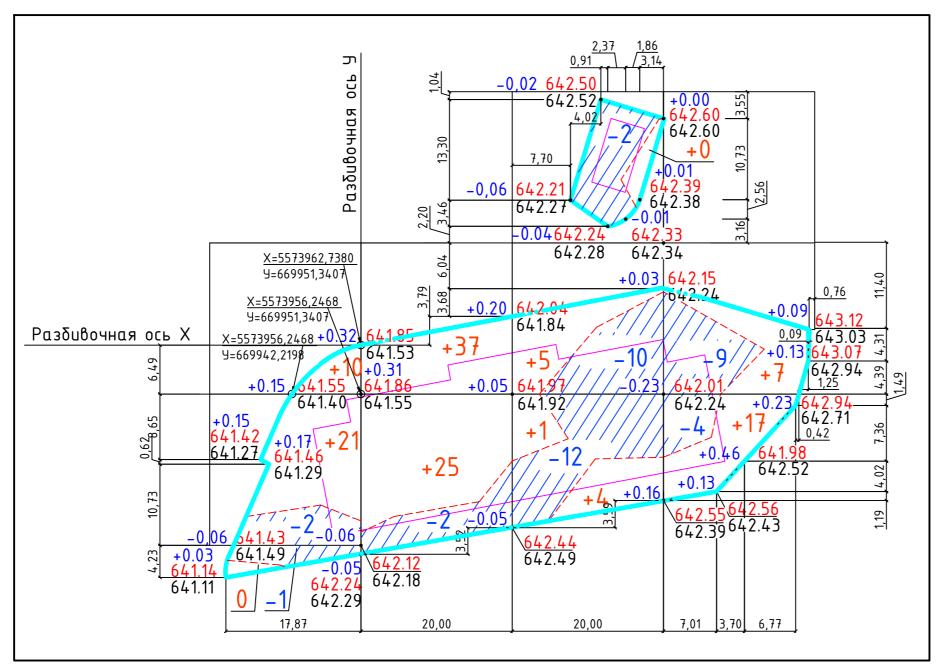

<u> </u>						m	
1,05	Насыпь (+)	+31	+62	+10	+24	) 0 12	27
	Выемка (-)	-3	-2	-24	-13	-4	2

- 1. План земляных масс выполнен на основании плана организации рельефа.
- 2. Отметки и расстояния на чертеже даны в метрах.
- 3. Согласно инженерно-геологическому заключению, на площадке строительства имеется плодородный слой почвы, мощностью от 0,4 до 0,8м. Предусмотрено предварительное снятие растительного слоя почвы. В дальнейшем почва будет использована для благоустройства территории, избыток передан в управление городскими службами благоустройства.
- 4. При земляных работах в местах устройства типов покрытий проектные отметки уменьшать на толщину покрытия, в местах устройства газона на толщину вносимого плодородного слоя.
- 5. Для грунта планировки территории использовать непучинистый, ненабухающий, непросадочный грунт II..VII категории.
- 6. Объёмы выемки и обратной засыпки грунта котлована для устройства фундаментов под зданием смотри раздел КЖ.

#### Ведомость объемов земляных масс

Наимонованно зринта	Колич	Приме-	
Наименование грунта	насыпь(+)	выемка(-)	чание
1. Грунт планировки территории	127	42	
2.Грунт замены при снятии ПСП	792	_	
3. Вытесненный грунт, в том числе при устройстве:	_	479	
а) подземных частей зданий (сооружений)	_	(96)	
δ) αвтомобильных покрытий и тротуаров (корыто)	_	(105)	КЖ лист 6
в) водоотводных сооружений	_	(_)	
г) плодородной почвы на участках озеленения	_	(278)	
4. Поправка на уплотнение, 10%	92	_	
5. Итого	1011	521	
6. Недостаток пригодного грунта	_	490*	
7. Плодородный грунт, всего	_	1188	
а) используемый для озеленения территории	278	-	
б) излишек плодородного грунта	910**	_	
8. Итого перерабатываемого грунта	2199	2199	

\* - из отвала грунта\*\* - в отвал ПСП

#### Условные обозначения

Рабочая отметка

+0,90|335,60 Проектная отметка


334,70 Отметка существующего рельефа

Линия нулевых
работ

Объем – выемки, м³
+ насыпи, м³

		_								
						650.4-1-ГП				
						"Строительство гаража-стоянки для гостиничного				
						. комплекса				
Изм.	Кол.	/lucm	№док	Подпись	Дата	по адресу РК, г.Риддер, ул.Шоссейная 65"				
							Стадия	/lucm	Листов	
						Гараж-стоянка	РΠ	4		
Разработал Мариничева Мар 10.2025			Mah	10.2025	План организации рельефа.	TOO "ANT-Проект"				
Проверил Аки				10.2025	, , ,					
Н.конп	np.	Лилик	ов	- NIO	10.2025	M 1:500		·		

Формат А2

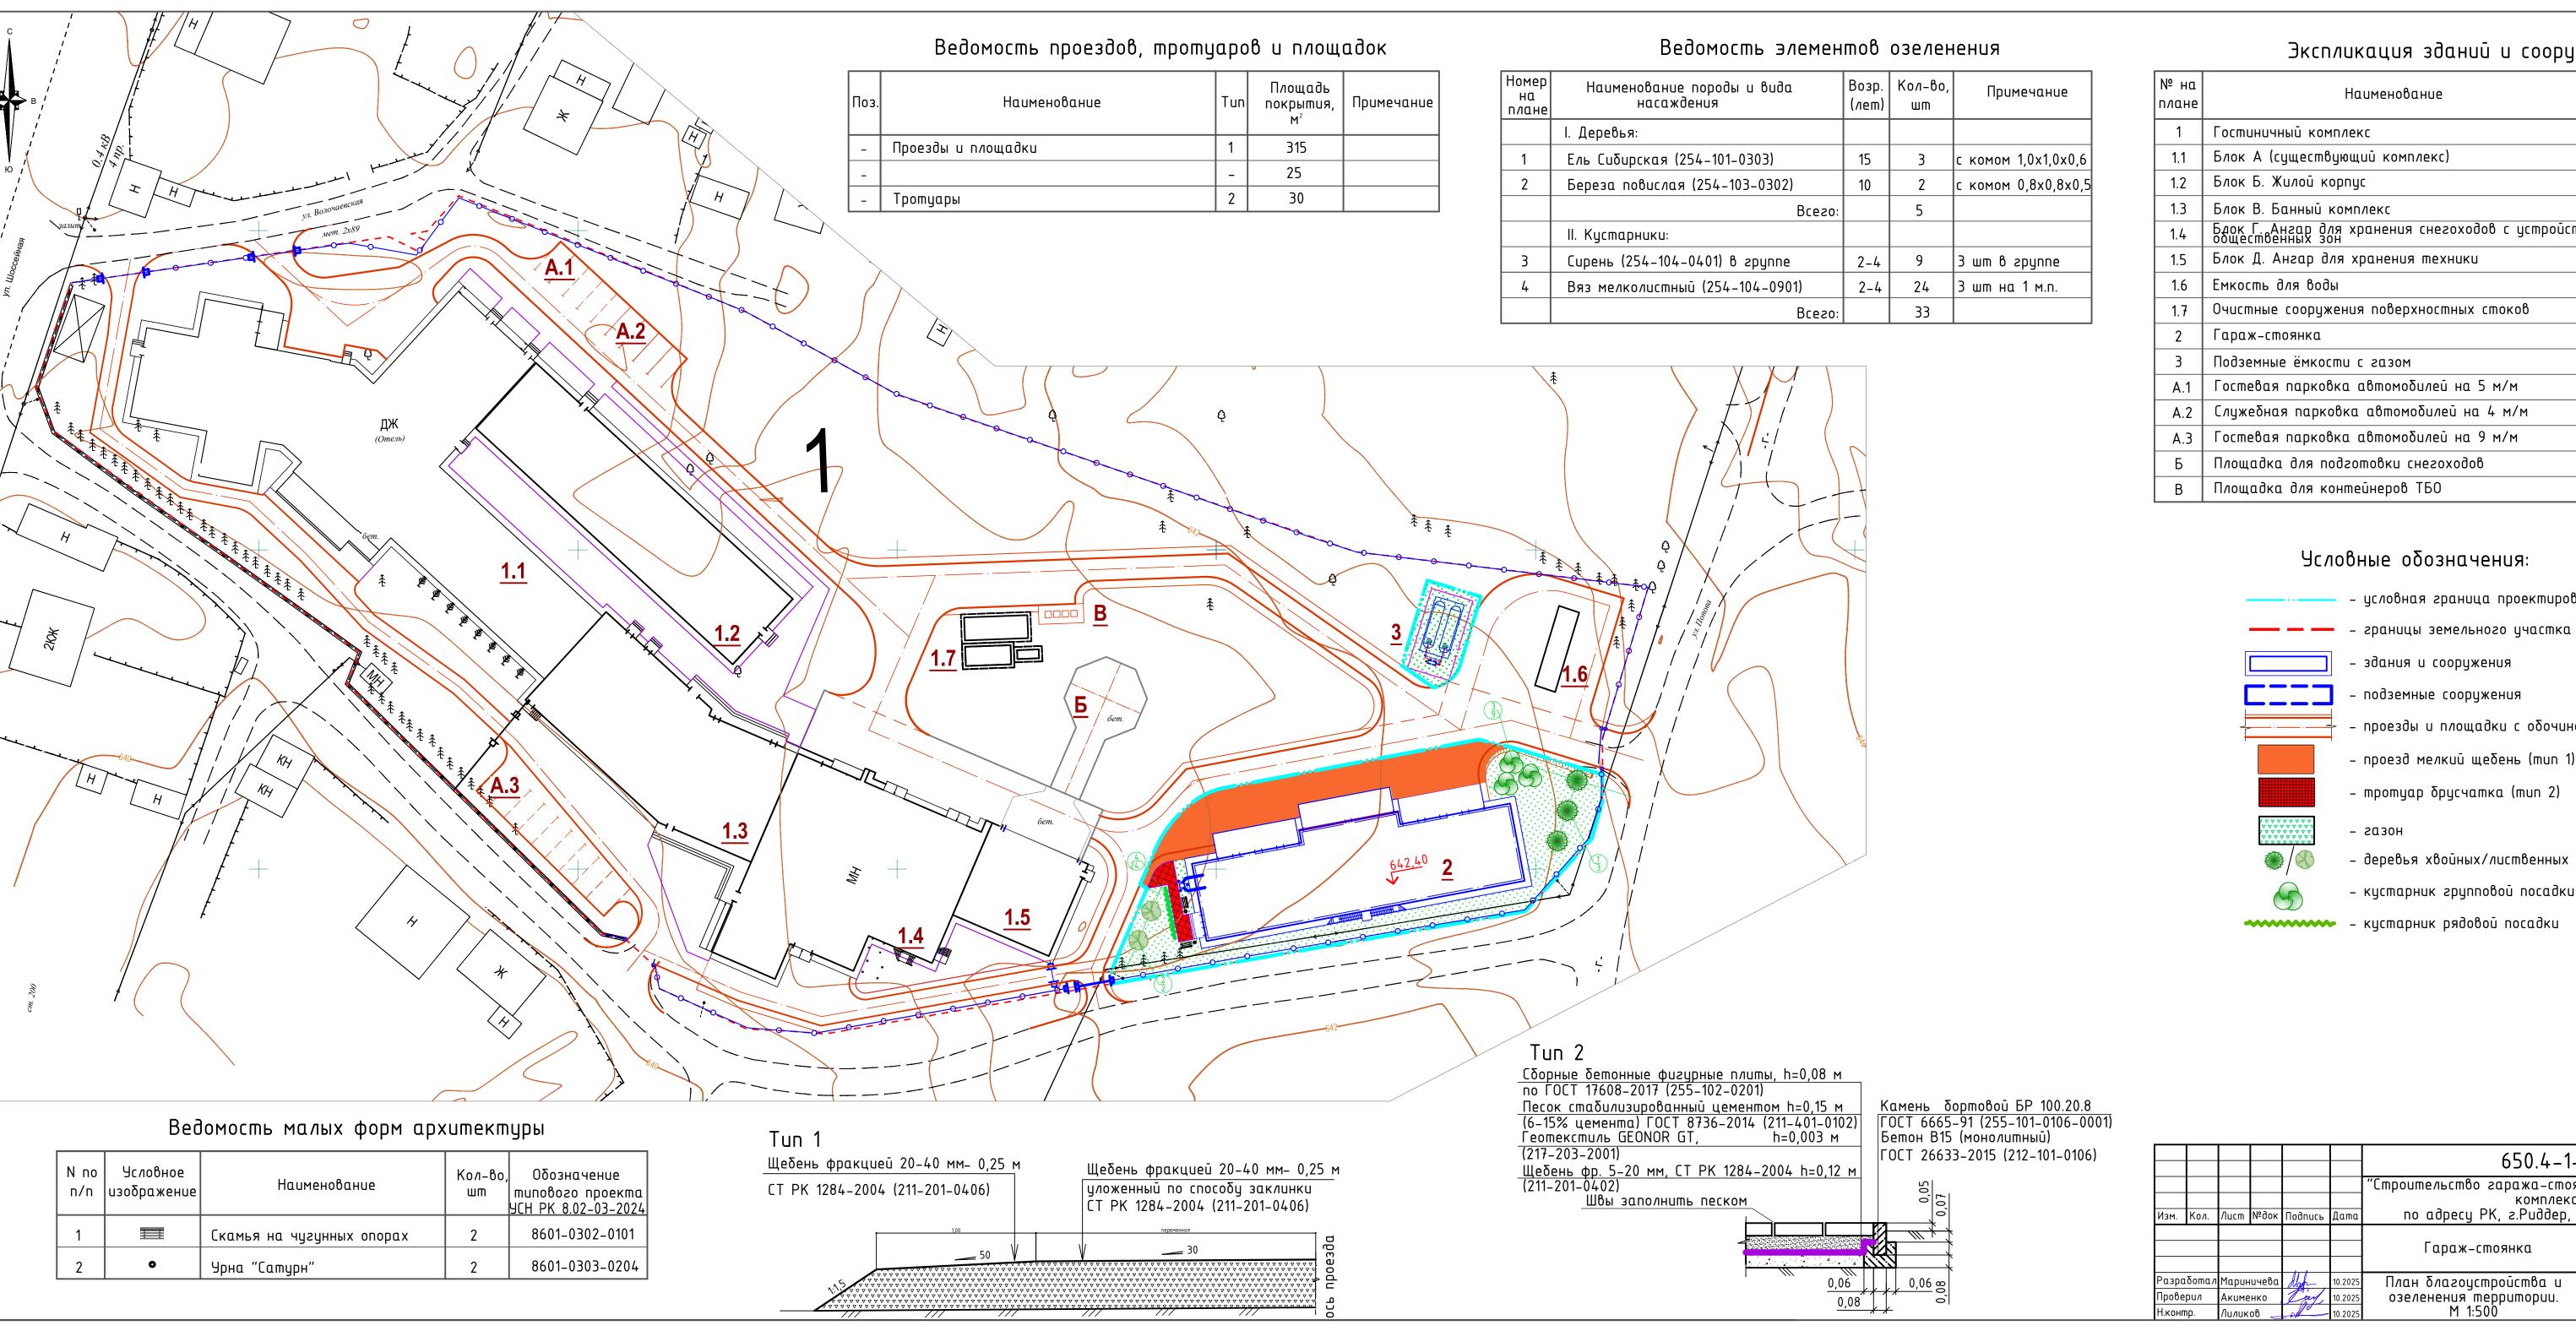

#### Экспликация зданий и сооружений

лане № на	Наименование	Примечание
1	Гостиничный комплекс	Существ.
1.1	Блок А (существующий комплекс)	Ранее реконстр.
1.2	Блок Б. Жилой корпус	Ранее запроектир.
1.3	Блок В. Банный комплекс	Ранее запроектир.
1.4	Бдок Г. Ангар для хранения снегоходов с устройством общественных зон	Ранее запроектир.
1.5	Блок Д. Ангар для хранения техники	Ранее запроектир.
1.6	Емкость для воды	Ранее запроектир.
1.7	Очистные сооружения поверхностных стоков	Ранее запроектир.
2	Гараж-стоянка	Проектир.
3	Подземные ёмкости с газом	Проектир.
A.1	Гостевая парковка автомобилей на 5 м/м	Ранее запроектир.
A.2	Служебная парковка автомобилей на 4 м/м	Ранее запроектир.
A.3	Гостевая парковка автомобилей на 9 м/м	Ранее запроектир.
Б	Площадка для подготовки снегоходов	Ранее запроектир.
В	Площадка для контейнеров ТБО	Ранее запроектир.

#### Условные обозначения:

- условная граница проектирования

- здания и сооружения - подземные сооружения

- проезды и площадки с обочиной/бортовым камнем

– проезд мелкий щебень (mun 1)

– тротуар брусчатка (mun 2)

- деревья хвойных/лиственных пород

- кустарник групповой посадки

- кустарник рядовой посадки

						650.4-1-ГП				
						"Строительство гаража-стоян	"Строительство гаража-стоянки для гостиничного			
						комплекса				
Изм.	Кол.	/lucm	№док	Подпись	Дата	по адресу РК, г.Риддер, ул.Шоссейная 65"				
							Стадия	/lucm	Листов	
						Гараж-стоянка	РΠ	5		
							1 11	ر		
Разработал Мариничева Мар 10.2025			Stap-	10.2025						
Прове	рил	Акиме	HK0	Leer	10.2025	озеленения территории.	T00 "ANT-Π		lpoekm"	
Н.конг	np.	Лилик	οβ		10.2025	M 1:500				

Формат АЗхЗ

