ТОО «Интерстрой» 11-ГСЛ 009275 Дата первичной регистрации – 11.07.2002г.

РАБОЧИЙ ПРОЕКТ

«Строительство автозаправочной станции, автогазозаправочной станции и магазина по адресу: область Жетісу, район Сарканский, город Саркан, учетный квартал 042, здание №675»

(без сметной документации)

ЧЕРТЕЖИ ТОМ 2

Заказ: 2025-13

Раздел ГП - Генеральный план

ТОО «Интерстрой» 11-ГСЛ 009275 Дата первичной регистрации – 11.07.2002г.

РАБОЧИЙ ПРОЕКТ

«Строительство автозаправочной станции, автогазозаправочной станции и магазина по адресу: область Жетісу, район Сарканский, город Саркан, учетный квартал 042, здание №675»

(без сметной документации)

ЧЕРТЕЖИ ТОМ 2

Заказ: 2025-13

Раздел ГП - Генеральный план

ПРОЕКТИРОВЩИК: TOO «Интерстрой»

Директор/ГИП (Мак) Омаров А.Б.

	ВЕДОМОСТЬ РАБОЧИХ ЧЕРТЕЖЕЙ ОСНОВНОГО КОМПЛЕКТА										
Марка	Наименование	Примечание									
1	Общие данные										
2	Разбивочный план. М 1:500										
3	План организации рельефа. М 1:500										
4	4 План земляных масс. М 1:500										
<u> </u>	План благоустройства территории. М 1:500										
09.2025a	Конструкции покрытия проездов и тротуаров										
<u>k</u> 7	Конструкции водоотводных сооружений										
8	Схема организации движения.М 1:500										
<u> </u>	Сводный план инженерных сетей.М 1:500										
10	Ситуационный план М 1:5000										
Акта и Поди п даша Взан пнв. N° поди. Подр. и дата взаем инв. N° поди. Подр. и дата взаем вк. подет в не подет взаем вк. под под взаем вк. В под	е чертежи основного комплекта разработаны на основании: АПЗ КZ86VUA01828533 на право частной собственности на земельный участок; на проектирование идической съемки земельного участка ТОО "Geo Life KZ" от 2025 года, выполненной а координат местная. Система высот Балтийская. 1 об инженерно-геологических изысканий ТОО «QAZAQPROJEQT» в 2025 года. Выполненной а координат местная. Система высот Балтийская. 1 об инженерно-геологических изысканий ТОО «QAZAQPROJEQT» в 2025 года. разработан для следующих условий строительства: натический район - III—В годой район - III—В годой район - III. Нормативная снеговая нагрузка на грунт - 1,20 кПа. провой район - III. Нормативное давление ветра - 0,56 кПа. технороваю район - III. Нормативное давление ветра - 0,56 кПа. технороваю у технороваю и технороваю у технорова	в масштабе 1:500. станции ым к навесов, а также других г – II. ебованиями и с учетом я. ния с учетом требований вы с учетом г учетом обеспечения азрывы и соответствуют опасности, поэтому нормы отвод талых и ливневых ободная от застройки и истарников местных пород.									


ВЕДОМОСТЬ ССЫЛОЧНЫХ И ПРИЛАГАЕМЫХ ДОКУМЕНТОВ


Обозначение	Наименование	Примечание
	Ссылочные документы	
СН РК 3.01-01-2013 СП РК 3.01-101-2013	Градостроительство. Планировка и застройка городских и сельских населенных пунктов.	
СН РК 3.01-03-2011 СП РК 3.01-103-2012	Генеральные планы промышленных предприятий	
Приказ Министра по чрезвычайным ситуациям Республики Казахстан от 17 августа 2021 года № 405	Технический регламент "Общие требования к пожарной безопасности"	
CH PK 2.02-01-2023	Пожарная безопасность зданий и сооружений	
СП РК 4.03-02-2012	Автомобильная заправочная станция	
CT PK 1549-2006	Смеси щебеночно-гравийно-песчаные и щебень для покрытий и оснований автомобильных дорог и аэродромов. Технические условия	
ΓΟCT 8736-2014	Песок для строительных работ. Технические условия.	
CT PK 1225-2019	Смеси асфальто-бетонные дорожные, аэродромные и асфальтобетон. Технические условия	
ППБС-02-95	Правила пожарной безопасности при эксплуатации предприятий нефтепродуктообеспечения РК.	
	Прилагаемые документы	


ОСНОВНЫЕ ПОКАЗАТЕЛИ ПО ГЕНПЛАНУ

Nº n/n	Наименование площадей	Ед.изм.	Количеств о	Примечани е
	Площадь участка в границах землеотвода. Кадастровый номер 24-263-042-675	га	3.0000	
2	Площадь участка в границах проектирования	га	30000	100%
3	Площадь участка свободного от застройки	M^2	10320	34.4%
4	Площадь застройки зданий и сооружений	M^2	2465	8.2%
5	Площадь покрытий проездов и площадок	M^2	12690	42.3%
6	Площадь озеленения	M ²	4525	15.1%
7	Площадь покрытий проездов и площадок за пределами участка	M ²	3650	

						2025–13–ΓΠ						
						Строительство автозаправочной станции, автогазозаправочной станции и магазина по адресу: область Жетісу, район Сарканский, город Саркан учетный квартал 042, здание №675 (без сметной документации)						
Изм.	Кол. уч.	Лист	N° док.	Подп.	Дата							
				_			Стадия	Лист	Листов			
ГИП		Омаров		Quant	09.25	Общеплощадочные материалы	РΠ	1	10			
Разра	ιδοπαл	Чигринова		Veley	09.25		PII	,	70			
Прове		Омаров				Quart 09.25			ТОО "Интерстрой"			
						Общие данные	Гос.лицензия 11-ГСЛ №009275 от 11.07.2002г.					
Н.контр.		Купальцева Е.		Fyrif	09.25							

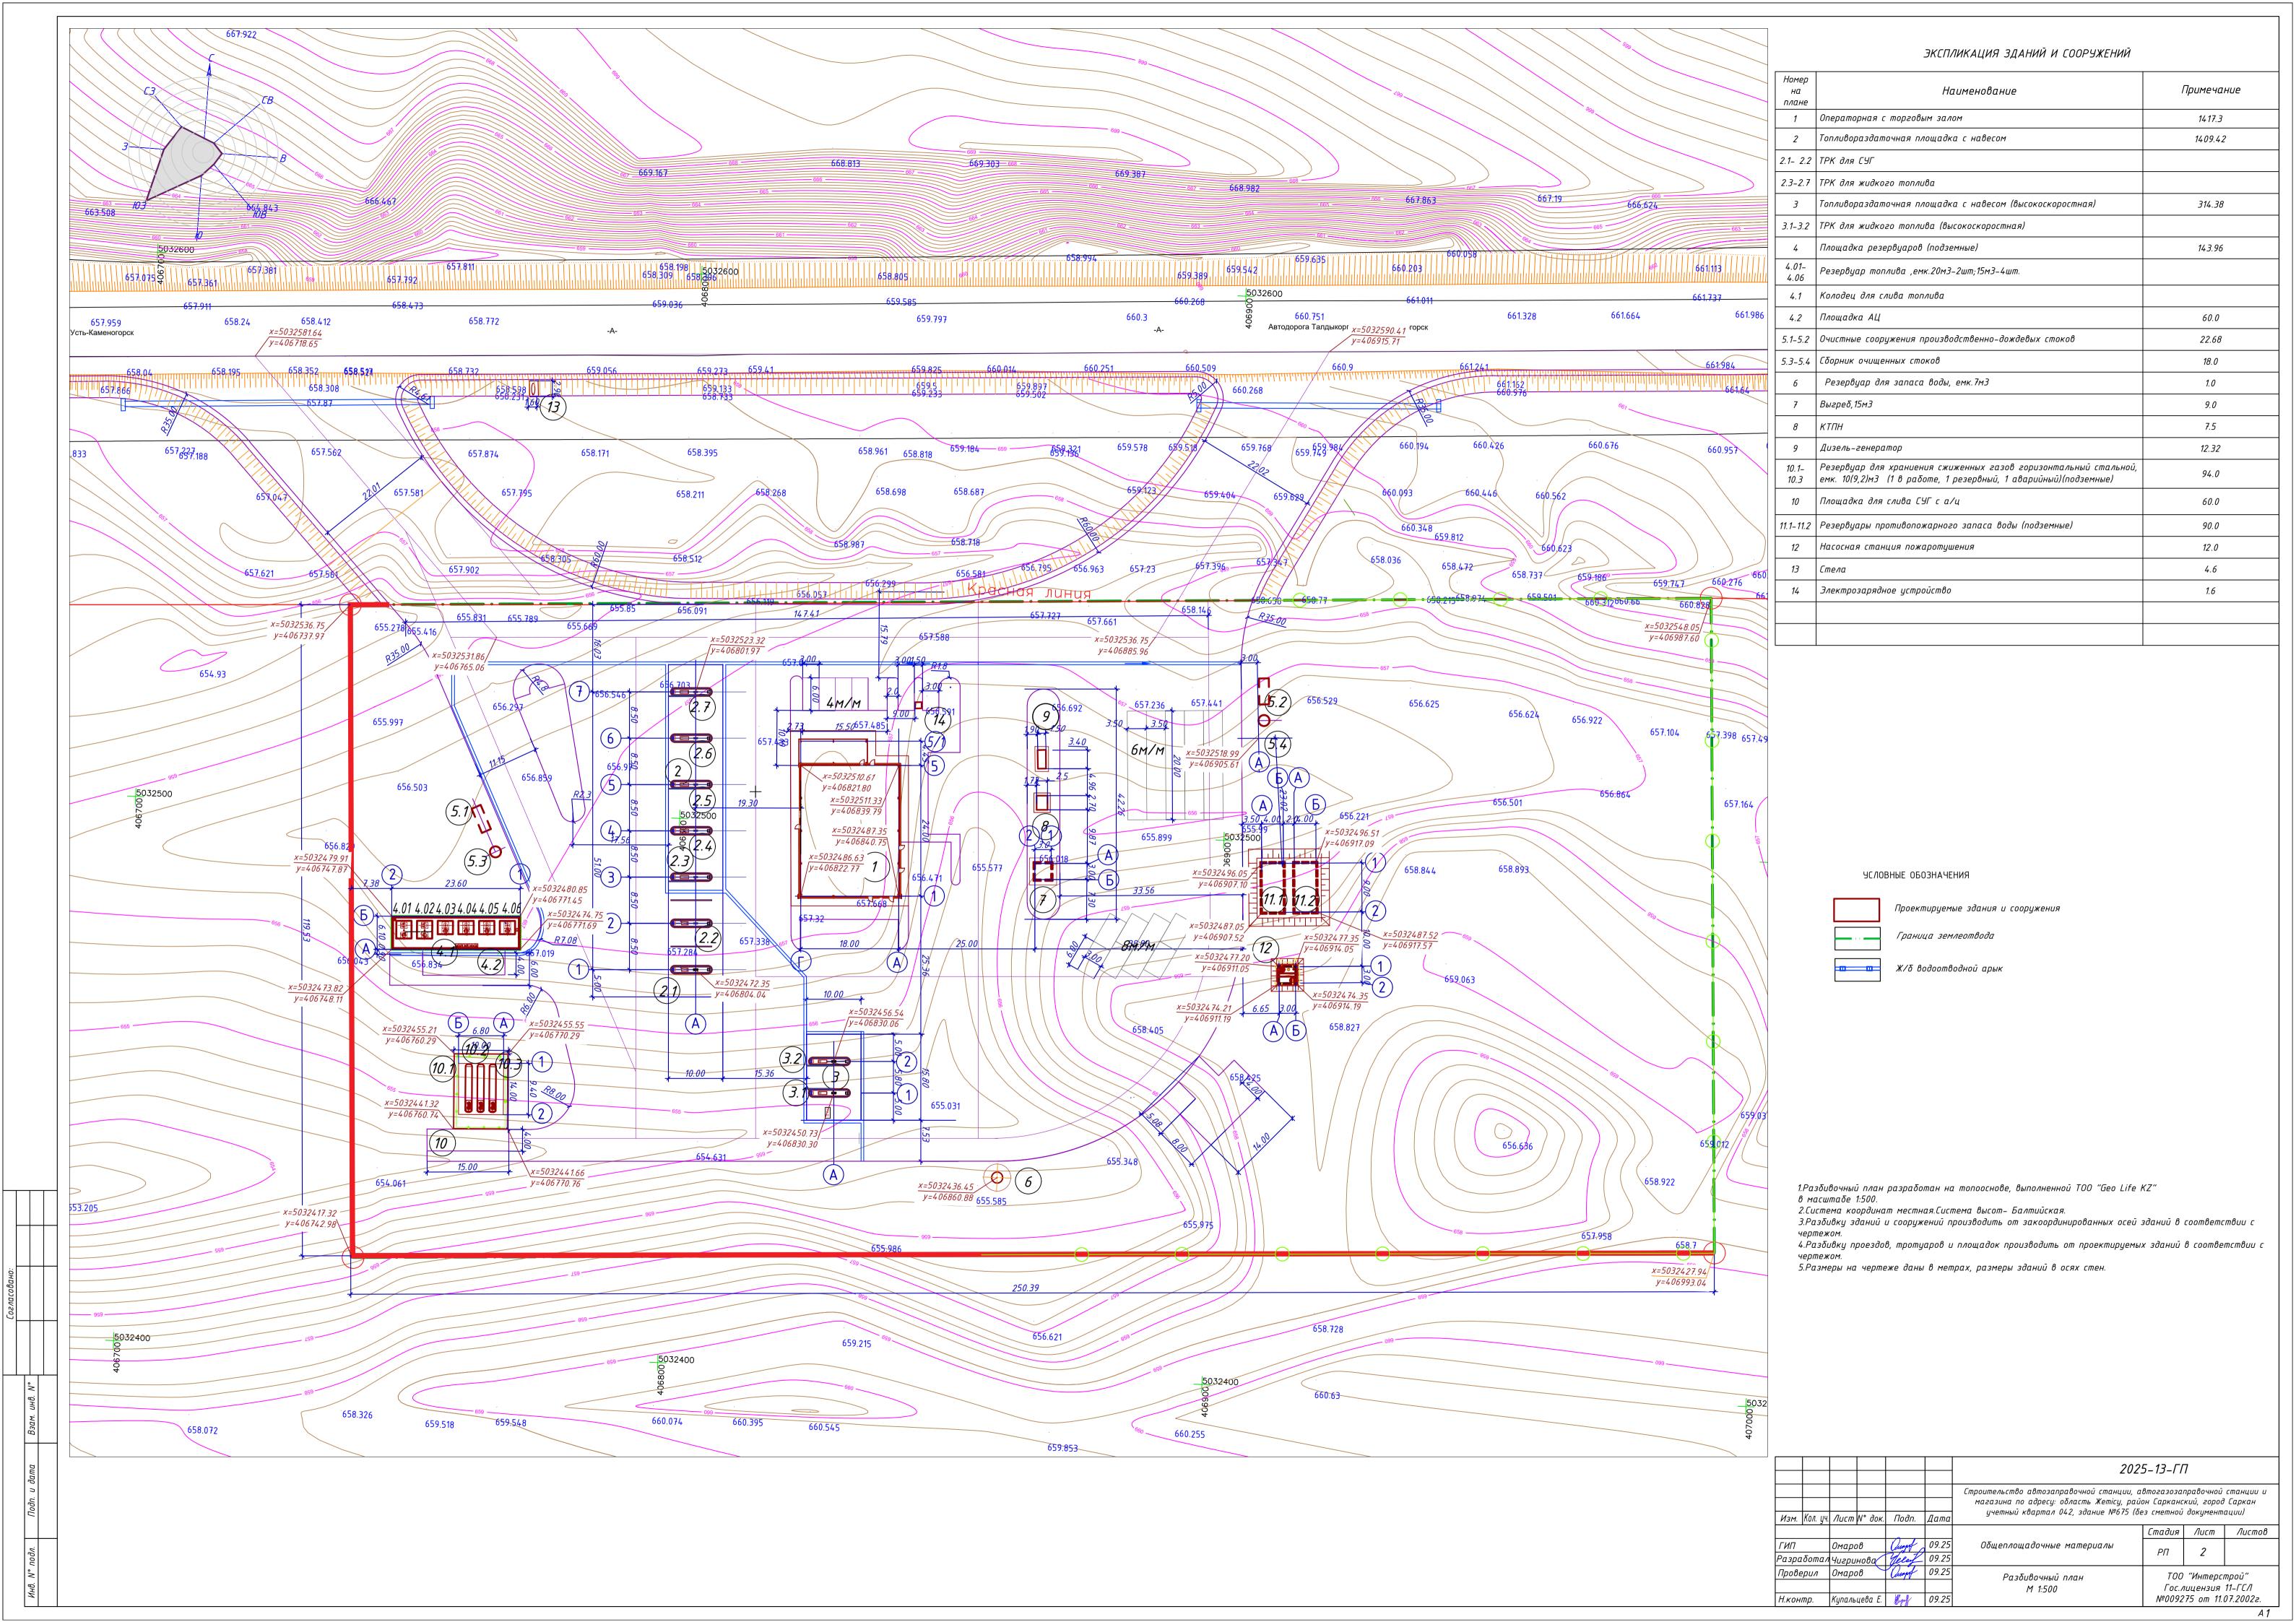

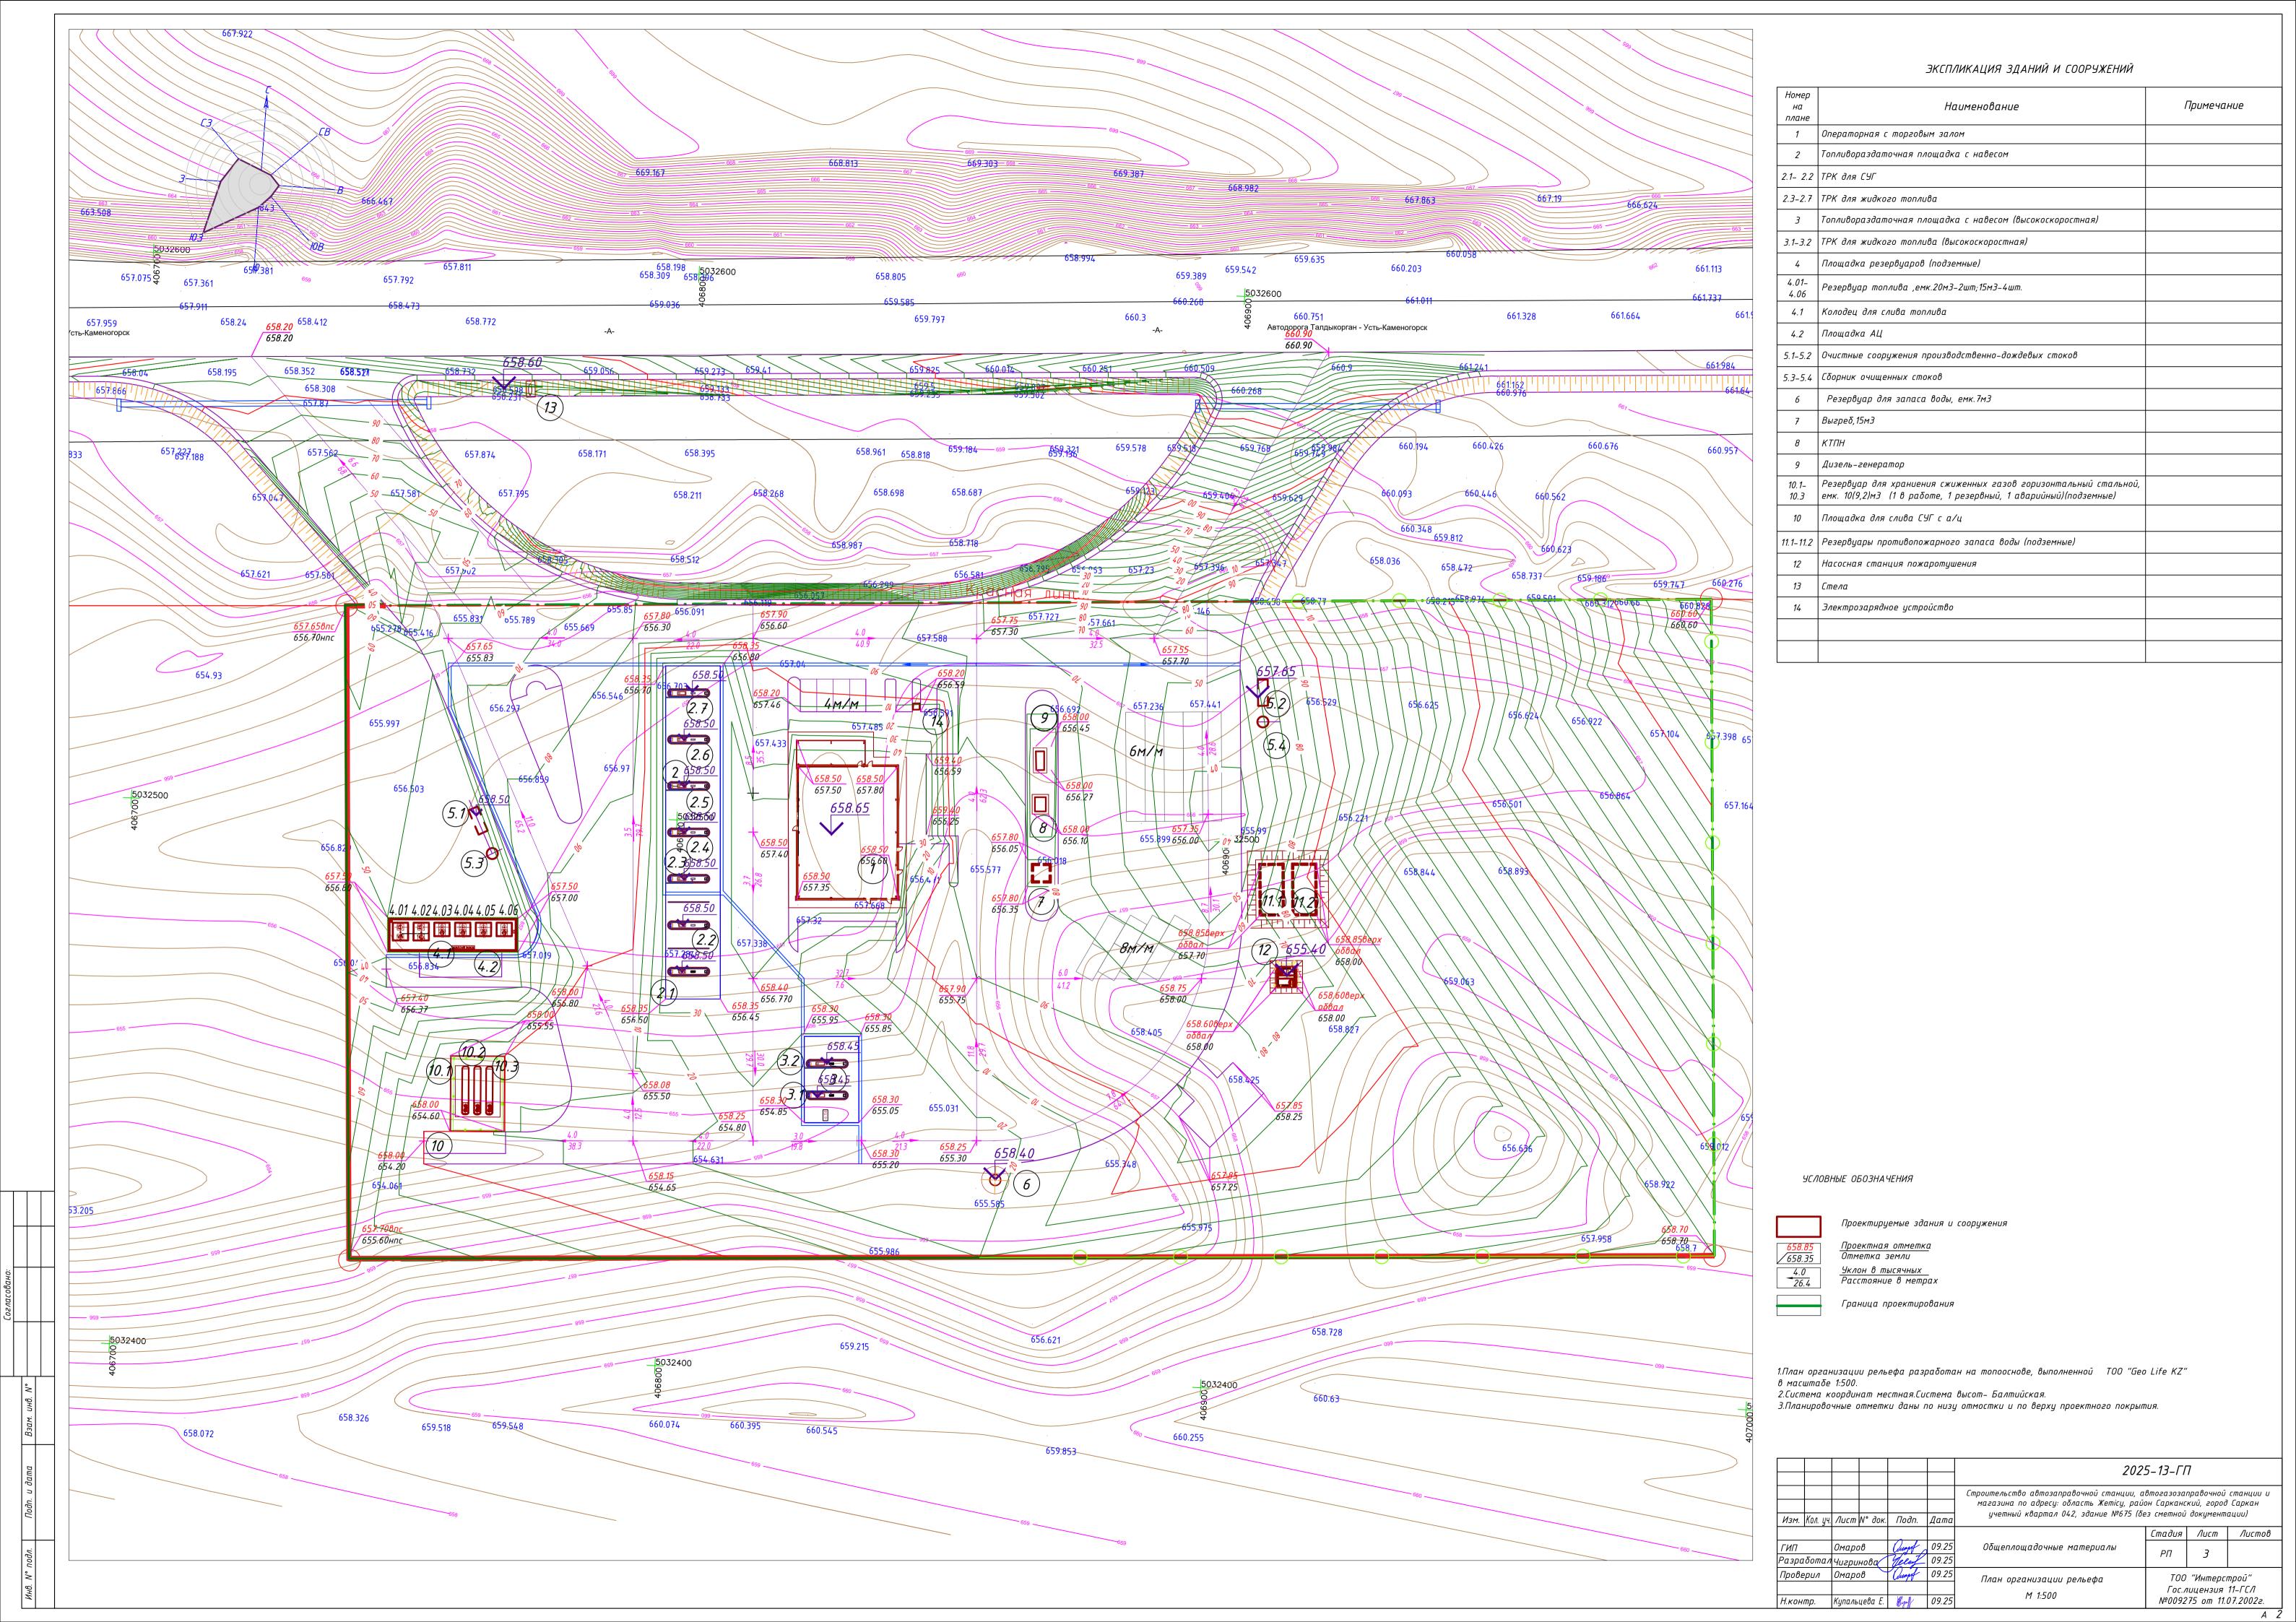

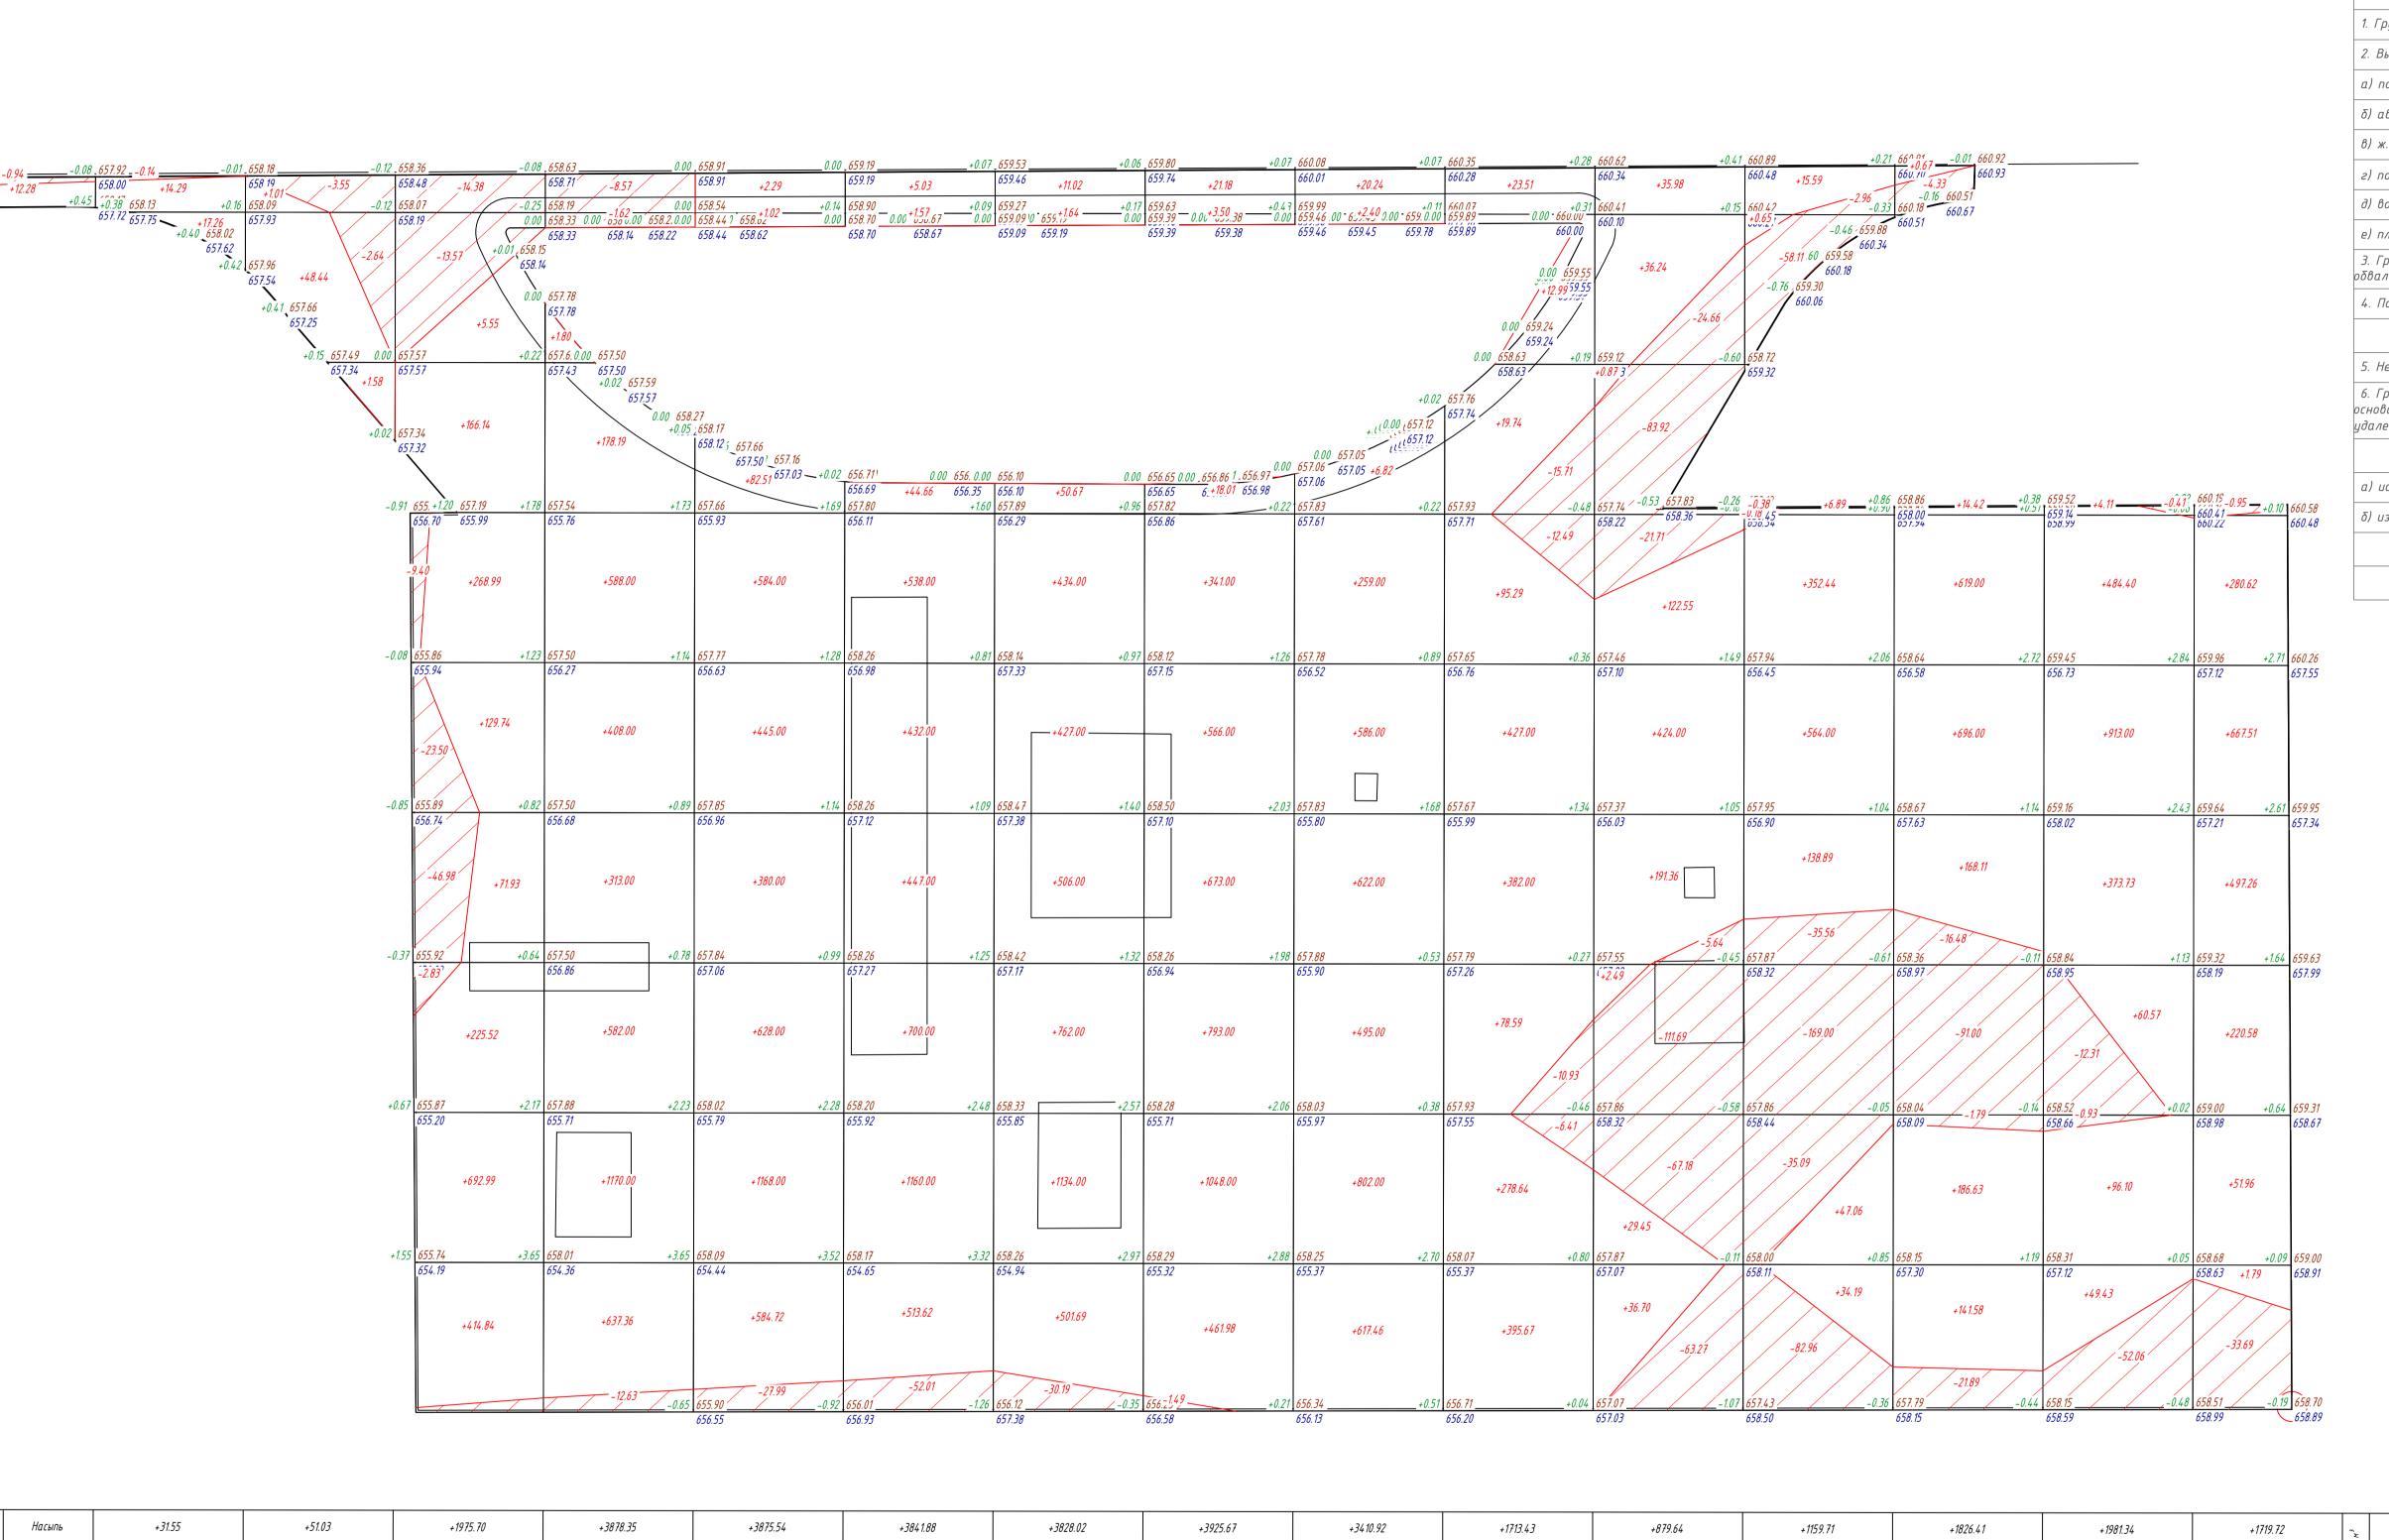

ВЕДОМОСТЬ ОБЪЕМОВ ЗЕМЛЯНЫХ МАСС

Количество, м3 В3 За пределами											
Наименование грунта	В предела	іх участка	За пре уча	Приме чание							
	Насыпь (+)	Выемка (-)	Насыпь (+)	Выемка (-)	, andc						
1. Грунт планировки территории	34119	1299									
2. Вытесненный грунт, в т.ч. при устройстве:		10872									
а) подземных частей зданий (сооружений)											
δ) автодорожных покрытий		9967									
в) ж. д. путей											
г) подземных сетей											
д) водоотводных сооружений											
е) плодородной почвы на участках озеленения		905			h-0.201						
3. Грунт для устройства высоких полов зданий и обвалований сооружений	,										
4. Поправка на уплотнение (10%)	3412										
Всего пригодного грунта:	37531	12171									
5. Недостаток пригодного грунта		25360									
6. Грунт непригодный для устройства насыпи оснований зданий, сооружений и подлежащий удалению с территории (строительный мусор)											
Всего плодородный грунт,в том числе:		7050			h-0.20r						
а) используемый для озеленения территории	905				h-0.201						
б) избыток плодородного грунта	6145										
Итого перерабатываемого грунта	44581	44581									

УСЛОВНЫЕ ОБОЗНАЧЕНИЯ Объем насыпи


Объем выемки


+0.18 659.90 Рабочая отметка Отметка планировки Фактическая отметка Фактическая отметка рельефа


- 1. План земляных масс выполнен на основании топографической съемки и плана организации рельефа. 2. Сетка плана земляных масс разбита через 20 метров и привязана к границе участка. 3. Насыпь возводить из местных качественных грунтов слоями h=0,2-0,3м, с уплотнением на всю их
- ширину при оптимальной влажности до коэффициента уплотнения = 0,95 4. При производстве земляных работ соблюдать требования СП РК 5.01–101–2013 Земляные сооружения, основания и фундаменты
- 5. Проектные отметки указаны без учета устройства корыта под покрытие проезжей части,тротуаров и газонов.
- 6. Объем земляных работ по устройству указанного корыта приведен в ведомости объемов земляных
- 7. Согласно инженерно-геологическим разрезам, растительный грунт на площадке строительства составляет 20см


		T	1						•									
ω 'a	Насыпь	+31.55	+51.03	+1975.70	+3878.35	+3875.54	+3841.88	+3828.02	+3925.67	+3410.92	+1713.43	+879.64	+1159.71	+1826.41	+1981.34	+1719.72	, M ³	+34118.46
מובפ	Выемка	-0.14	-6.19	-112.96	-22.82	-27.99	-52.01	-30.19	-1.49	0.00	-45.54	-378.07	-384.24	-135.49	-65.71	-34.64	Всего	-1299.14


						2025-13-ΓΠ								
Изм	Kon uu	Aucm	N° док.	Подп.	Дата	Строительство автозаправочной станции, автогазозаправочной станции и магазина по адресу: область Жетісу, район Сарканский, город Саркан учетный квартал 042, здание №675 (без сметной документации)								
V1314.	11.071. y4.	7100111	V OOK.	110011.	диши		Стадия	Лист	Листов					
ГИП	ГИП Омаров Разработал Чигринова			Quapt	09.25 09.25	Общеплощадочные материалы	РΠ	4						
		'Чигринова Омаров						aupf	09.25		ТОО "Интерстрой"			
Н.кон	І.контр. Купальцева Е. 🖟 09.25		09.25	План земляных масс М 1:500	Гос.лицензия 11-ГСЛ №009275 от 11.07.2002г.									

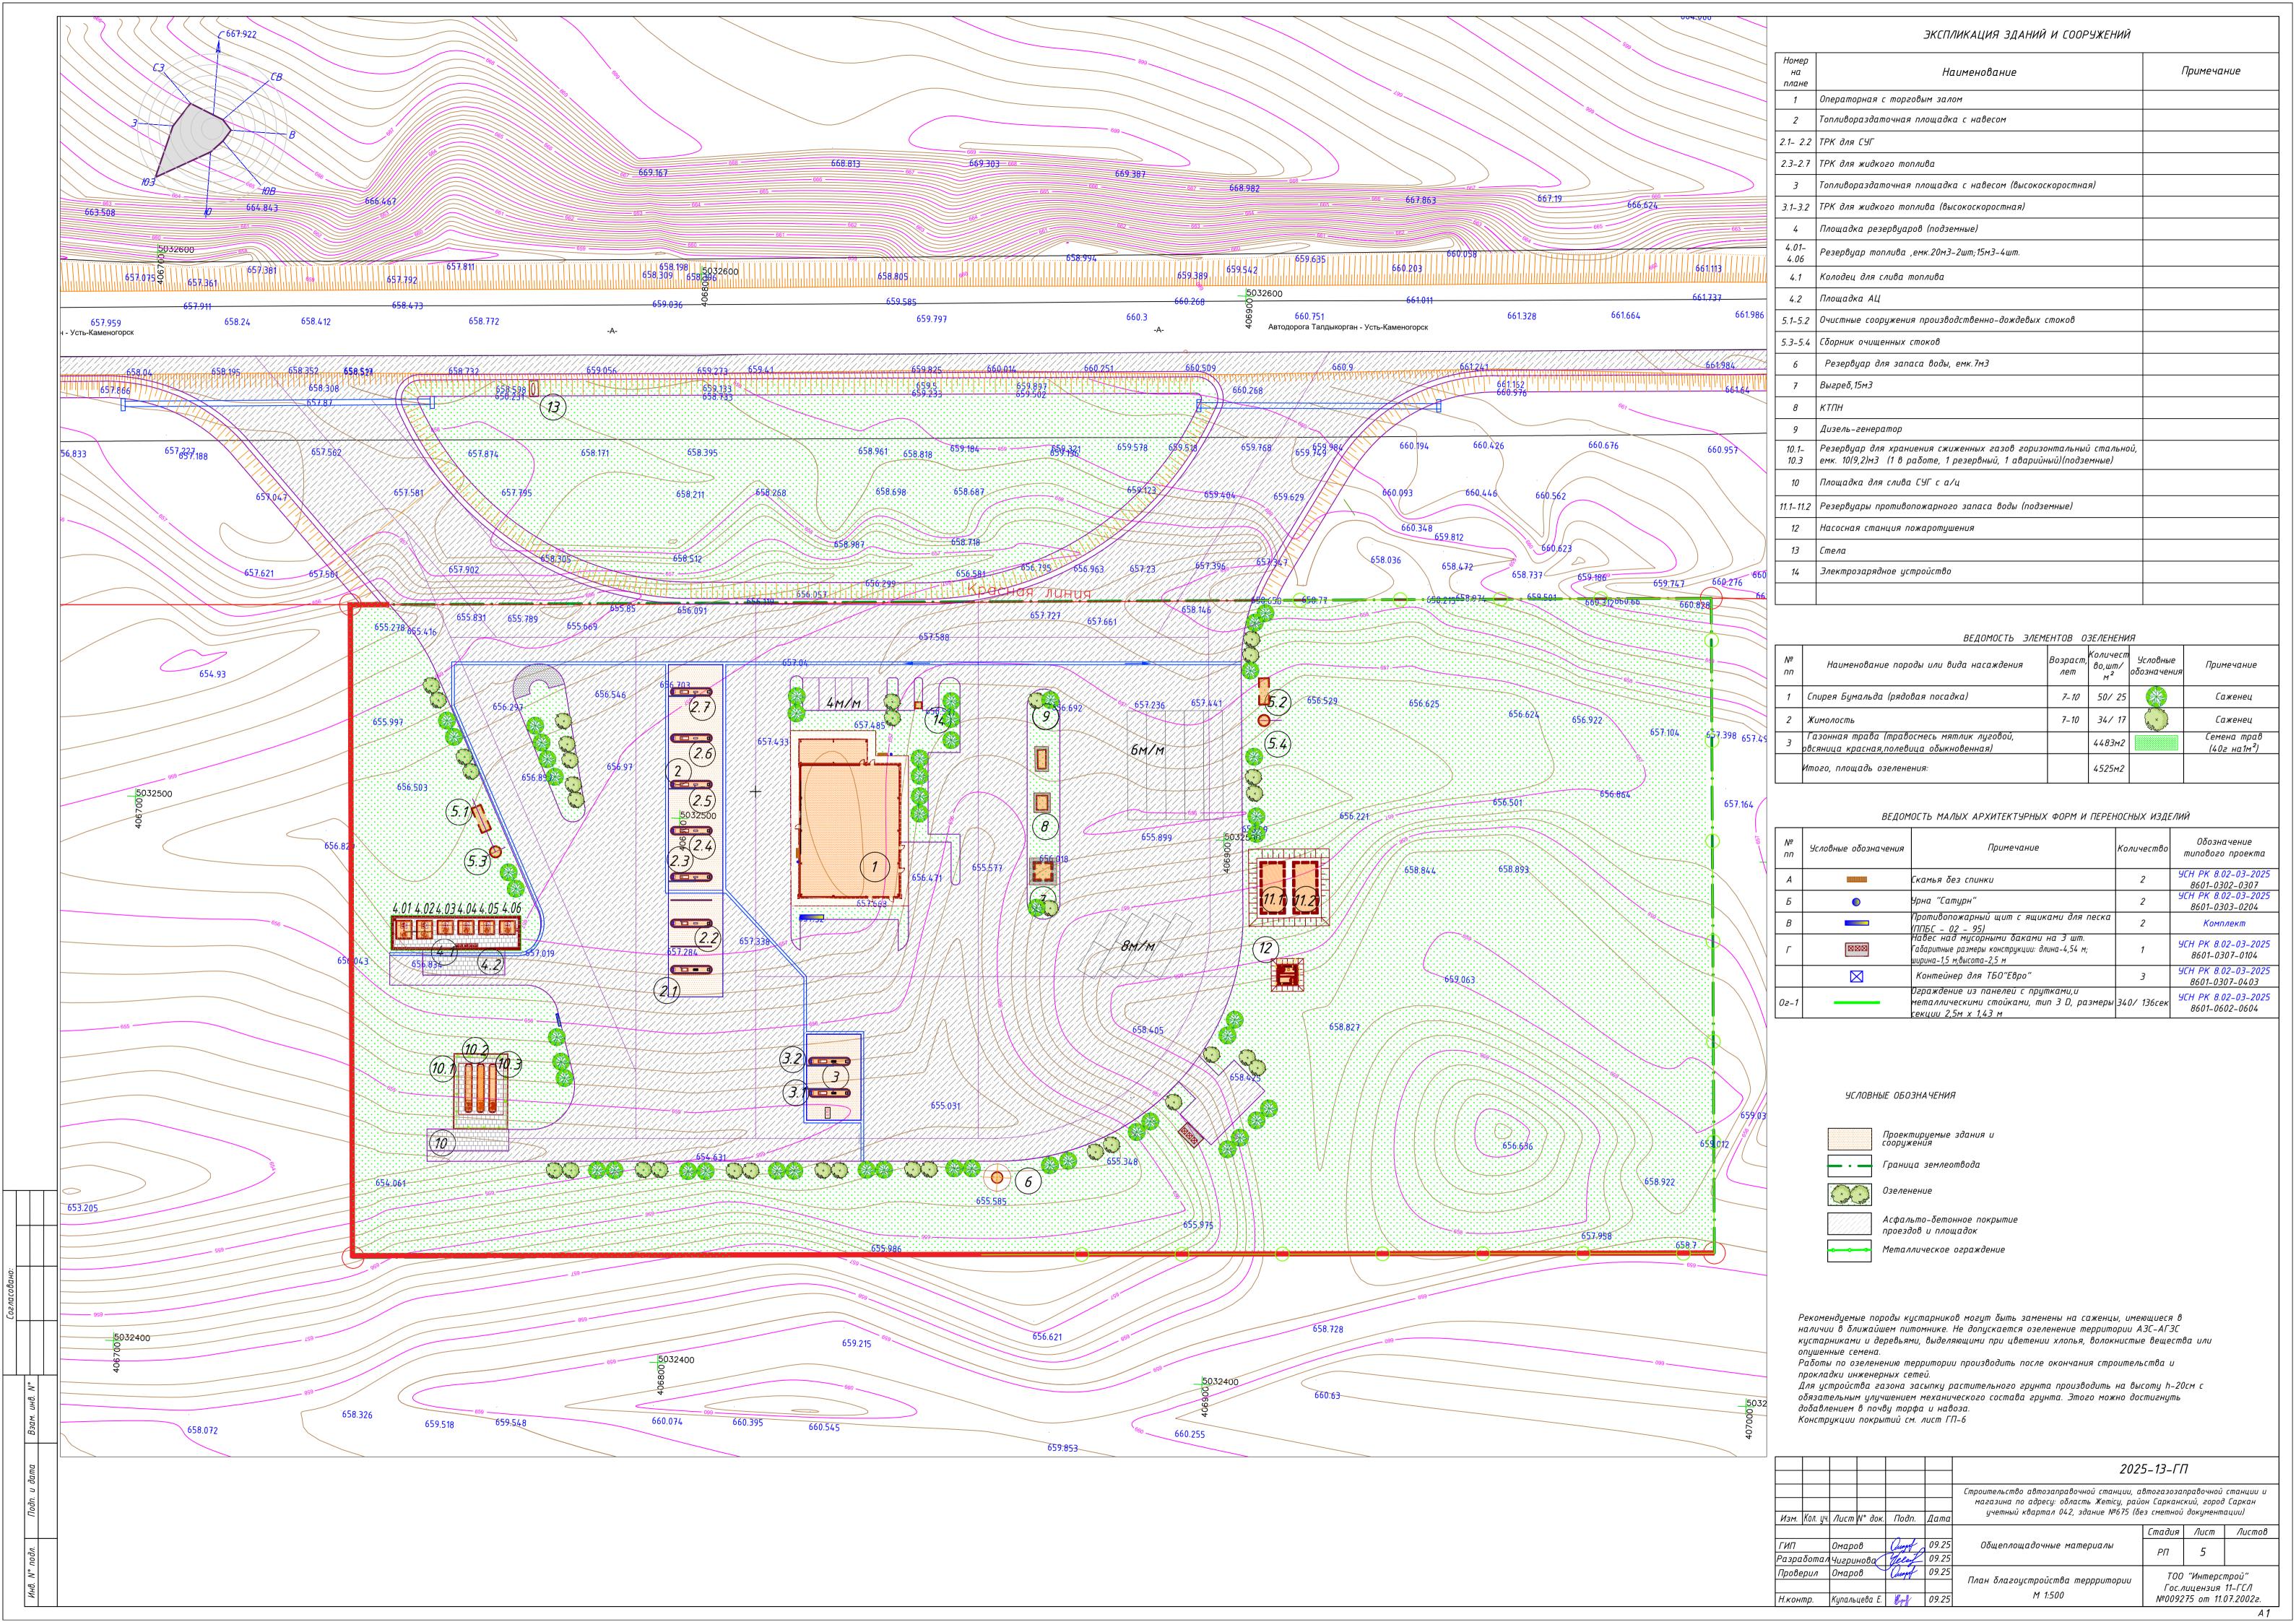

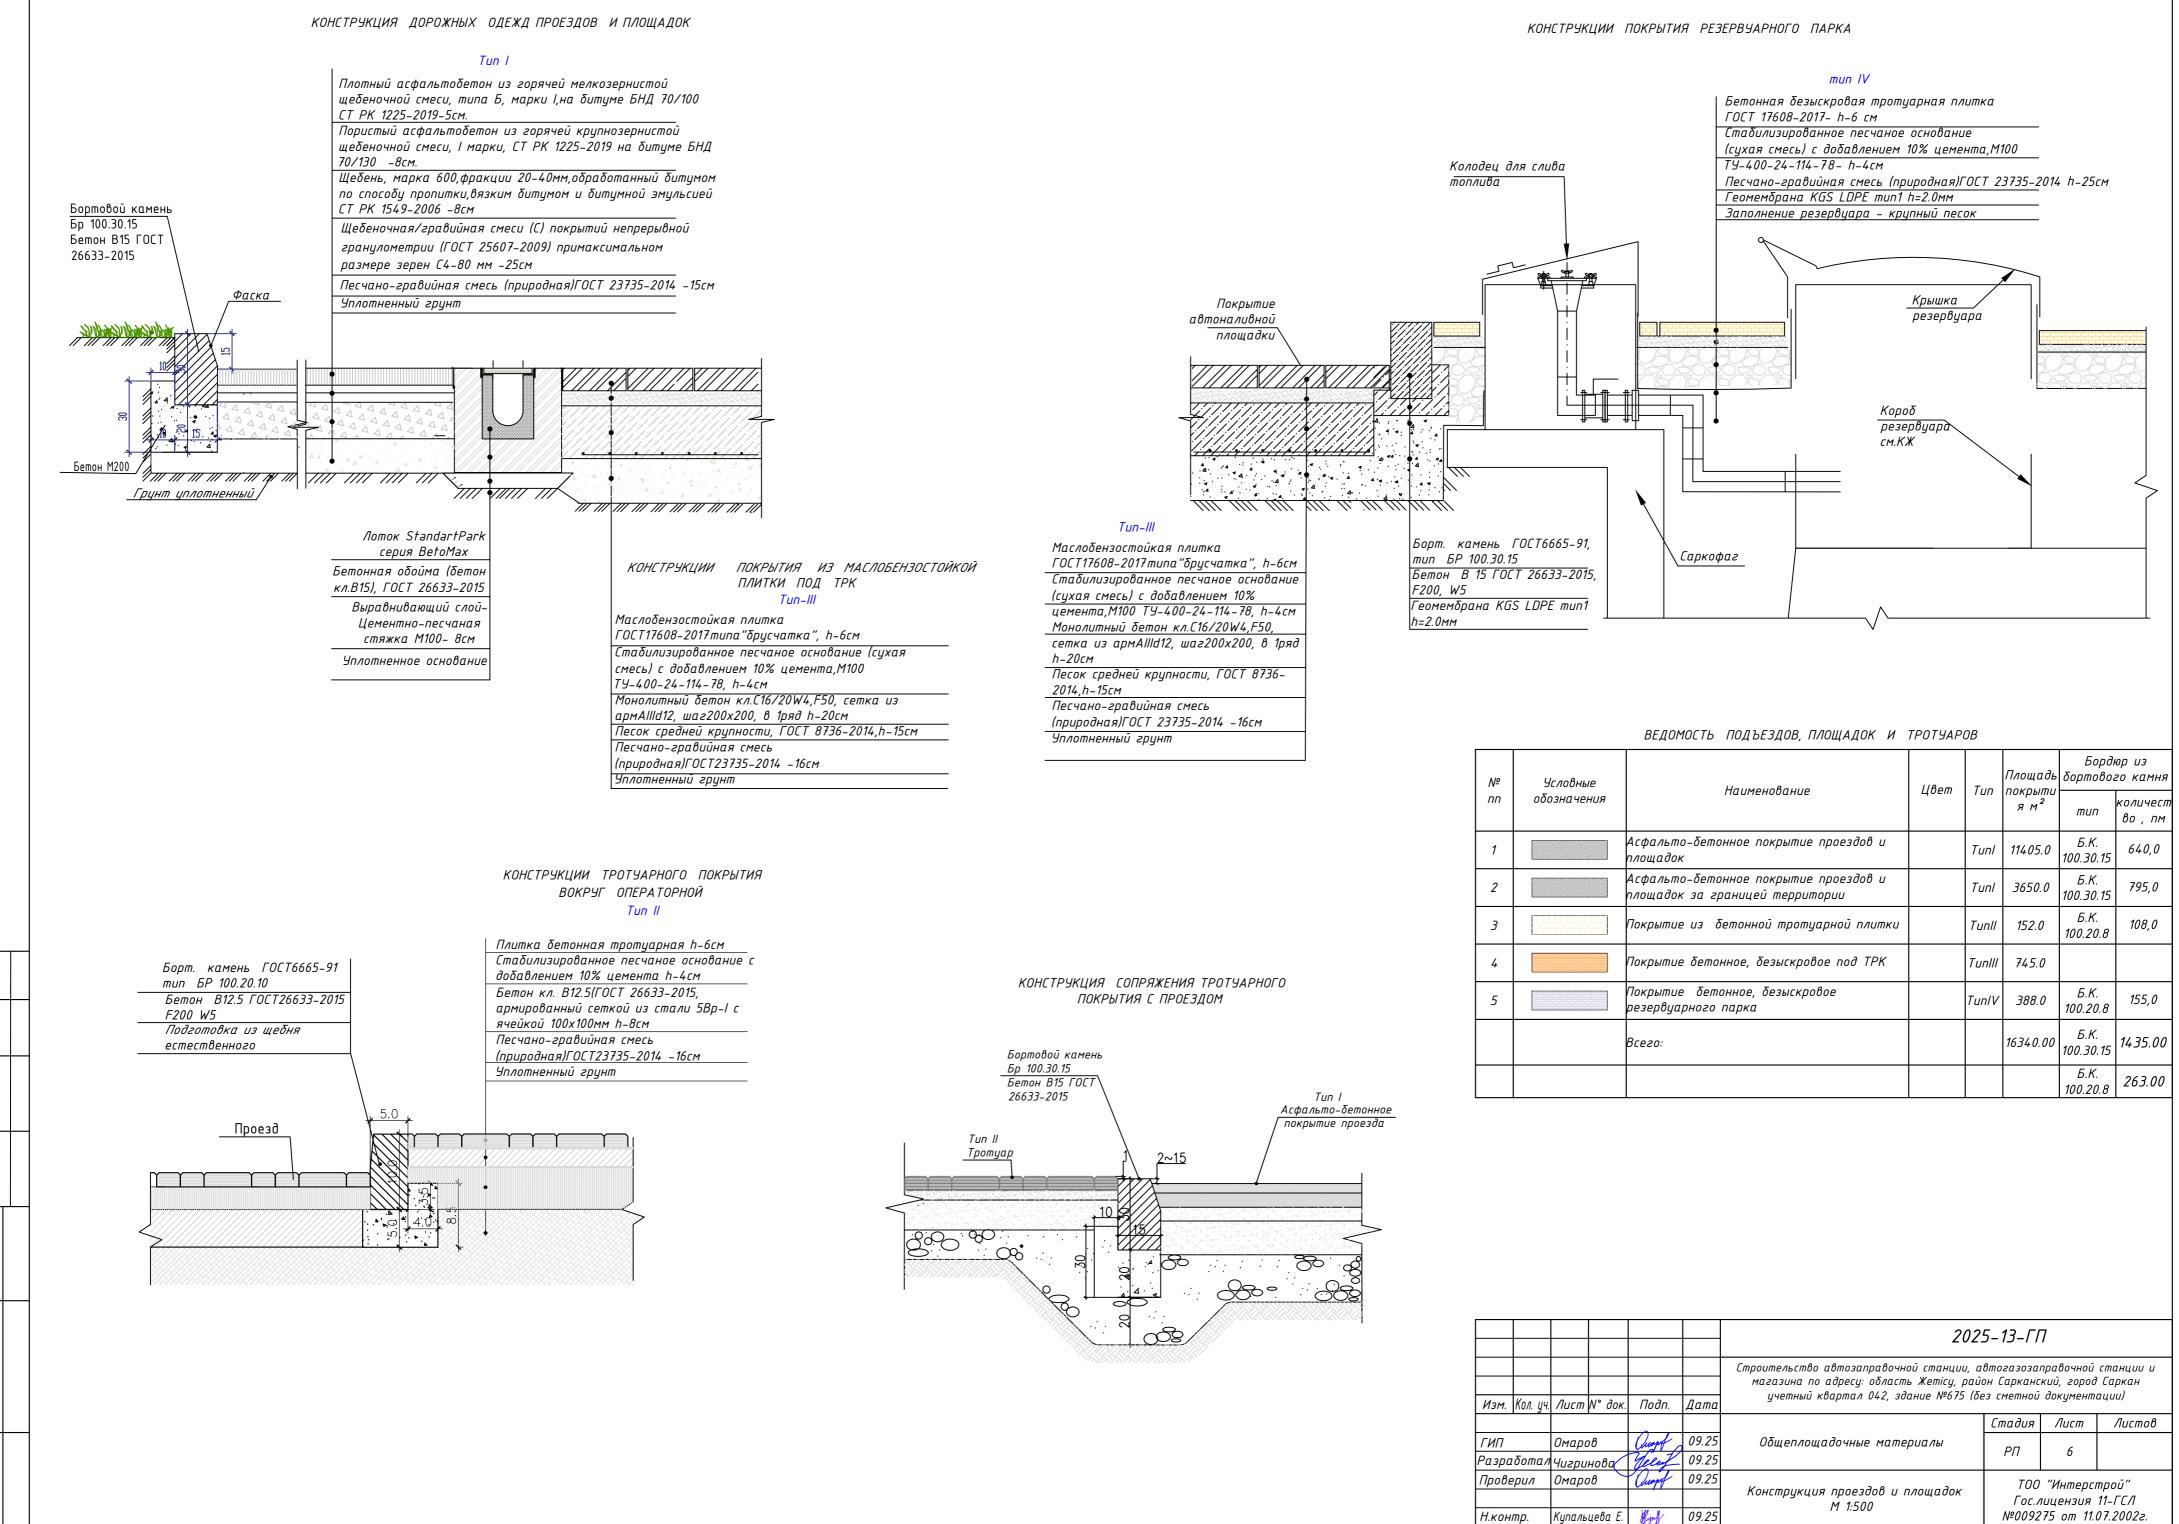


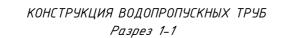


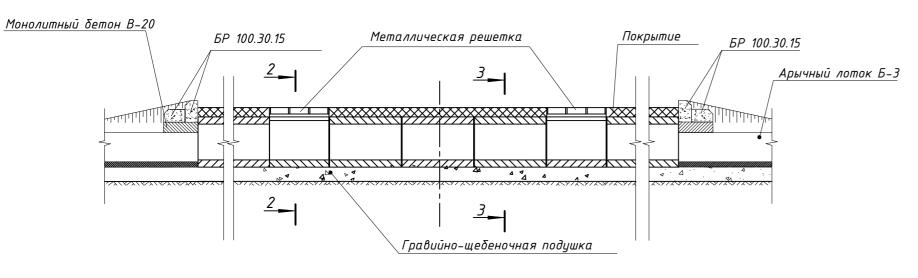


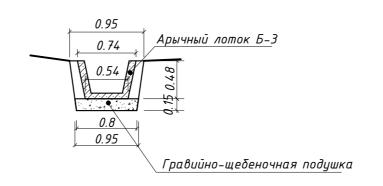

План

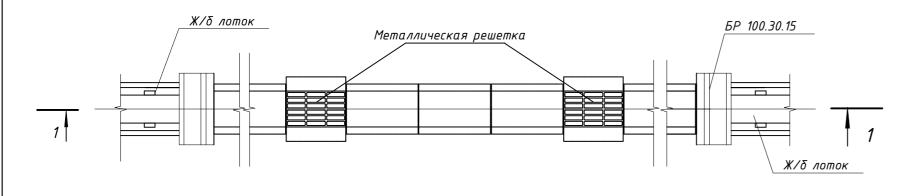

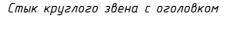

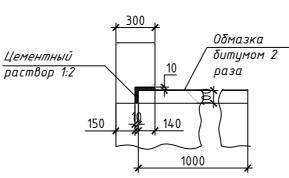


<u>2-2</u> <u>3-3</u>

0.7

Чугунная крышка и корпус

0.485

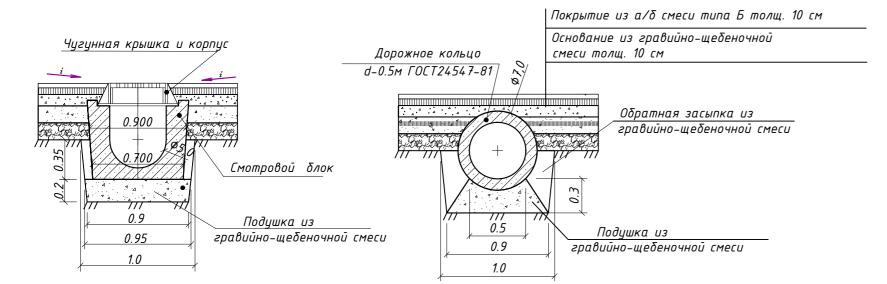

Стык круглых звеньев


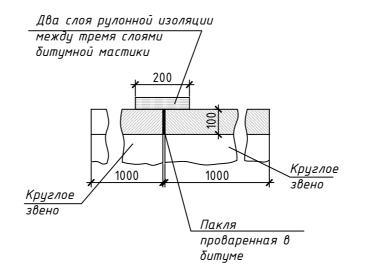


СХЕМА УСТАНОВКИ ВОДООТВОДНЫХ ЛОТКОВ

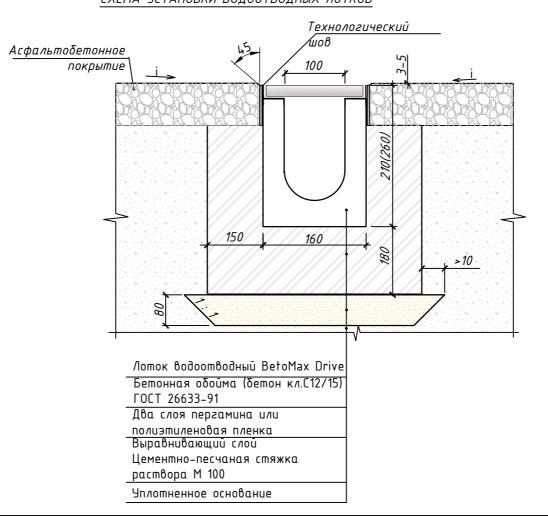



ВЕДОМОСТЬ ВОДООТВОДНЫХ СООРУЖЕНИЙ


Вид	Координата оси или номер	Координата (пикетаж)		Длина, ш	Тип укрепления или	Примечание
сооружения	сооружения Код АГСК	Начала	Конца	п/м	конструкция	примечиние
Водоотводной лоток по периметру ТРК	244-601-0301			225шт	Лоток водоотводный BetoMax Drive ЛВ-10.16.16-Б бетонный 40571	"Standartpark"
Водоотводной лоток по периметру ТРК	244-601-0304			185шт	Лоток водоотводный BetoMax Drive ЛВ-10.16.21-Б δетонный 40071	"Standartpark"
Решетка Водоприемная 244-602-0602				410шт	Решетка водоприемная Drive PB-10.15.50 щелевая чугунная ВЧ, кл.D 203043	"Standartpark"
Бетонная обойма				39.68 m³	Бетон кл.С12/15, W4, F50 ГОСТ 26633-91	
Цементно-песчан ая стяжка				12.16 m³	Цементно-песчаный раствор М100 ГОСТ 28013-98	
Водопропускная труба	Ж/б круглые звенья (Звено круглое ЗК 1.100)			88пм	d-500мм,ГОСТ 24547-81 Бетон B25 F300 W4	ОСТ 35-27.0-85 Серия 3.501.1-144, Шифр 1484, 8.1
Смотровой блок	Смотровой Блок,перекрытый металлической решеткой			28шт	Смотровой блок ЛЖК-250 Бетон B25 F300 W4	ГОСТ 8020–90 Серия 3.900.1–14.
Дождеприёмник чугунный	Дождеприёмник чугунный ДБ ГОСТ 3634–99			28шт	Дождеприёмник чугунный ДБ (ГОСТ 3634–99)	
Портальная стенка оголовка	Бордюрный камень БР 100.30.15 –2шт на 1 оголовок			4шт	Борт. камень ГОСТ6665-91 тип БР 100.30.15 Бетон В 7.5 ГОСТ26633-2012 F200 W5	

- 1.Траншея под ж/б арычные блоки, ж/б круглые звенья и оголовки разрабатываются до отметки подошвы подушки.
- 2.Поверхность круглых звеньев обмазываются битумом за 2 раза.
- 3.Поверхности оголовков лотковых звеньев,соприкасающиеся с землей также смазываются битумом за 2 раза.
- 4.Водоотводные лотки разрабатываются при технической поддержке "Стандартпарк" и соответствия продукции (водоотводных лотков) стандартам ISO 9001.

						2025-13-ГП					
						Строительство автозаправочной станции, автогазозаправочной станции и магазина по адресу: область Жетісу, район Сарканский, город Саркан					
Изм.	Кол. уч.	Лист	N° док.	Подп.	Дата	учетный квартал 042, здание №675 (без сметной документации)					
							Стадия	Лист	Λυςποβ		
ГИП		Омара	β	Quant	09.25	Общеплощадочные материалы	РΠ	7			
Разра	δοπα π	Чигри	нова	Gelent	09.25		FII	,			
		Омаров (му		Quant	09.25	V	ТОО "Интерстрой"				
				Конструкции водоотводных сооружений.	Гос.лицензия 11-ГСЛ №009275 от 11.07.2002г.						
Н.контр. Купальцева Е. Жуу		Fyrif	09.25	сооружении.							

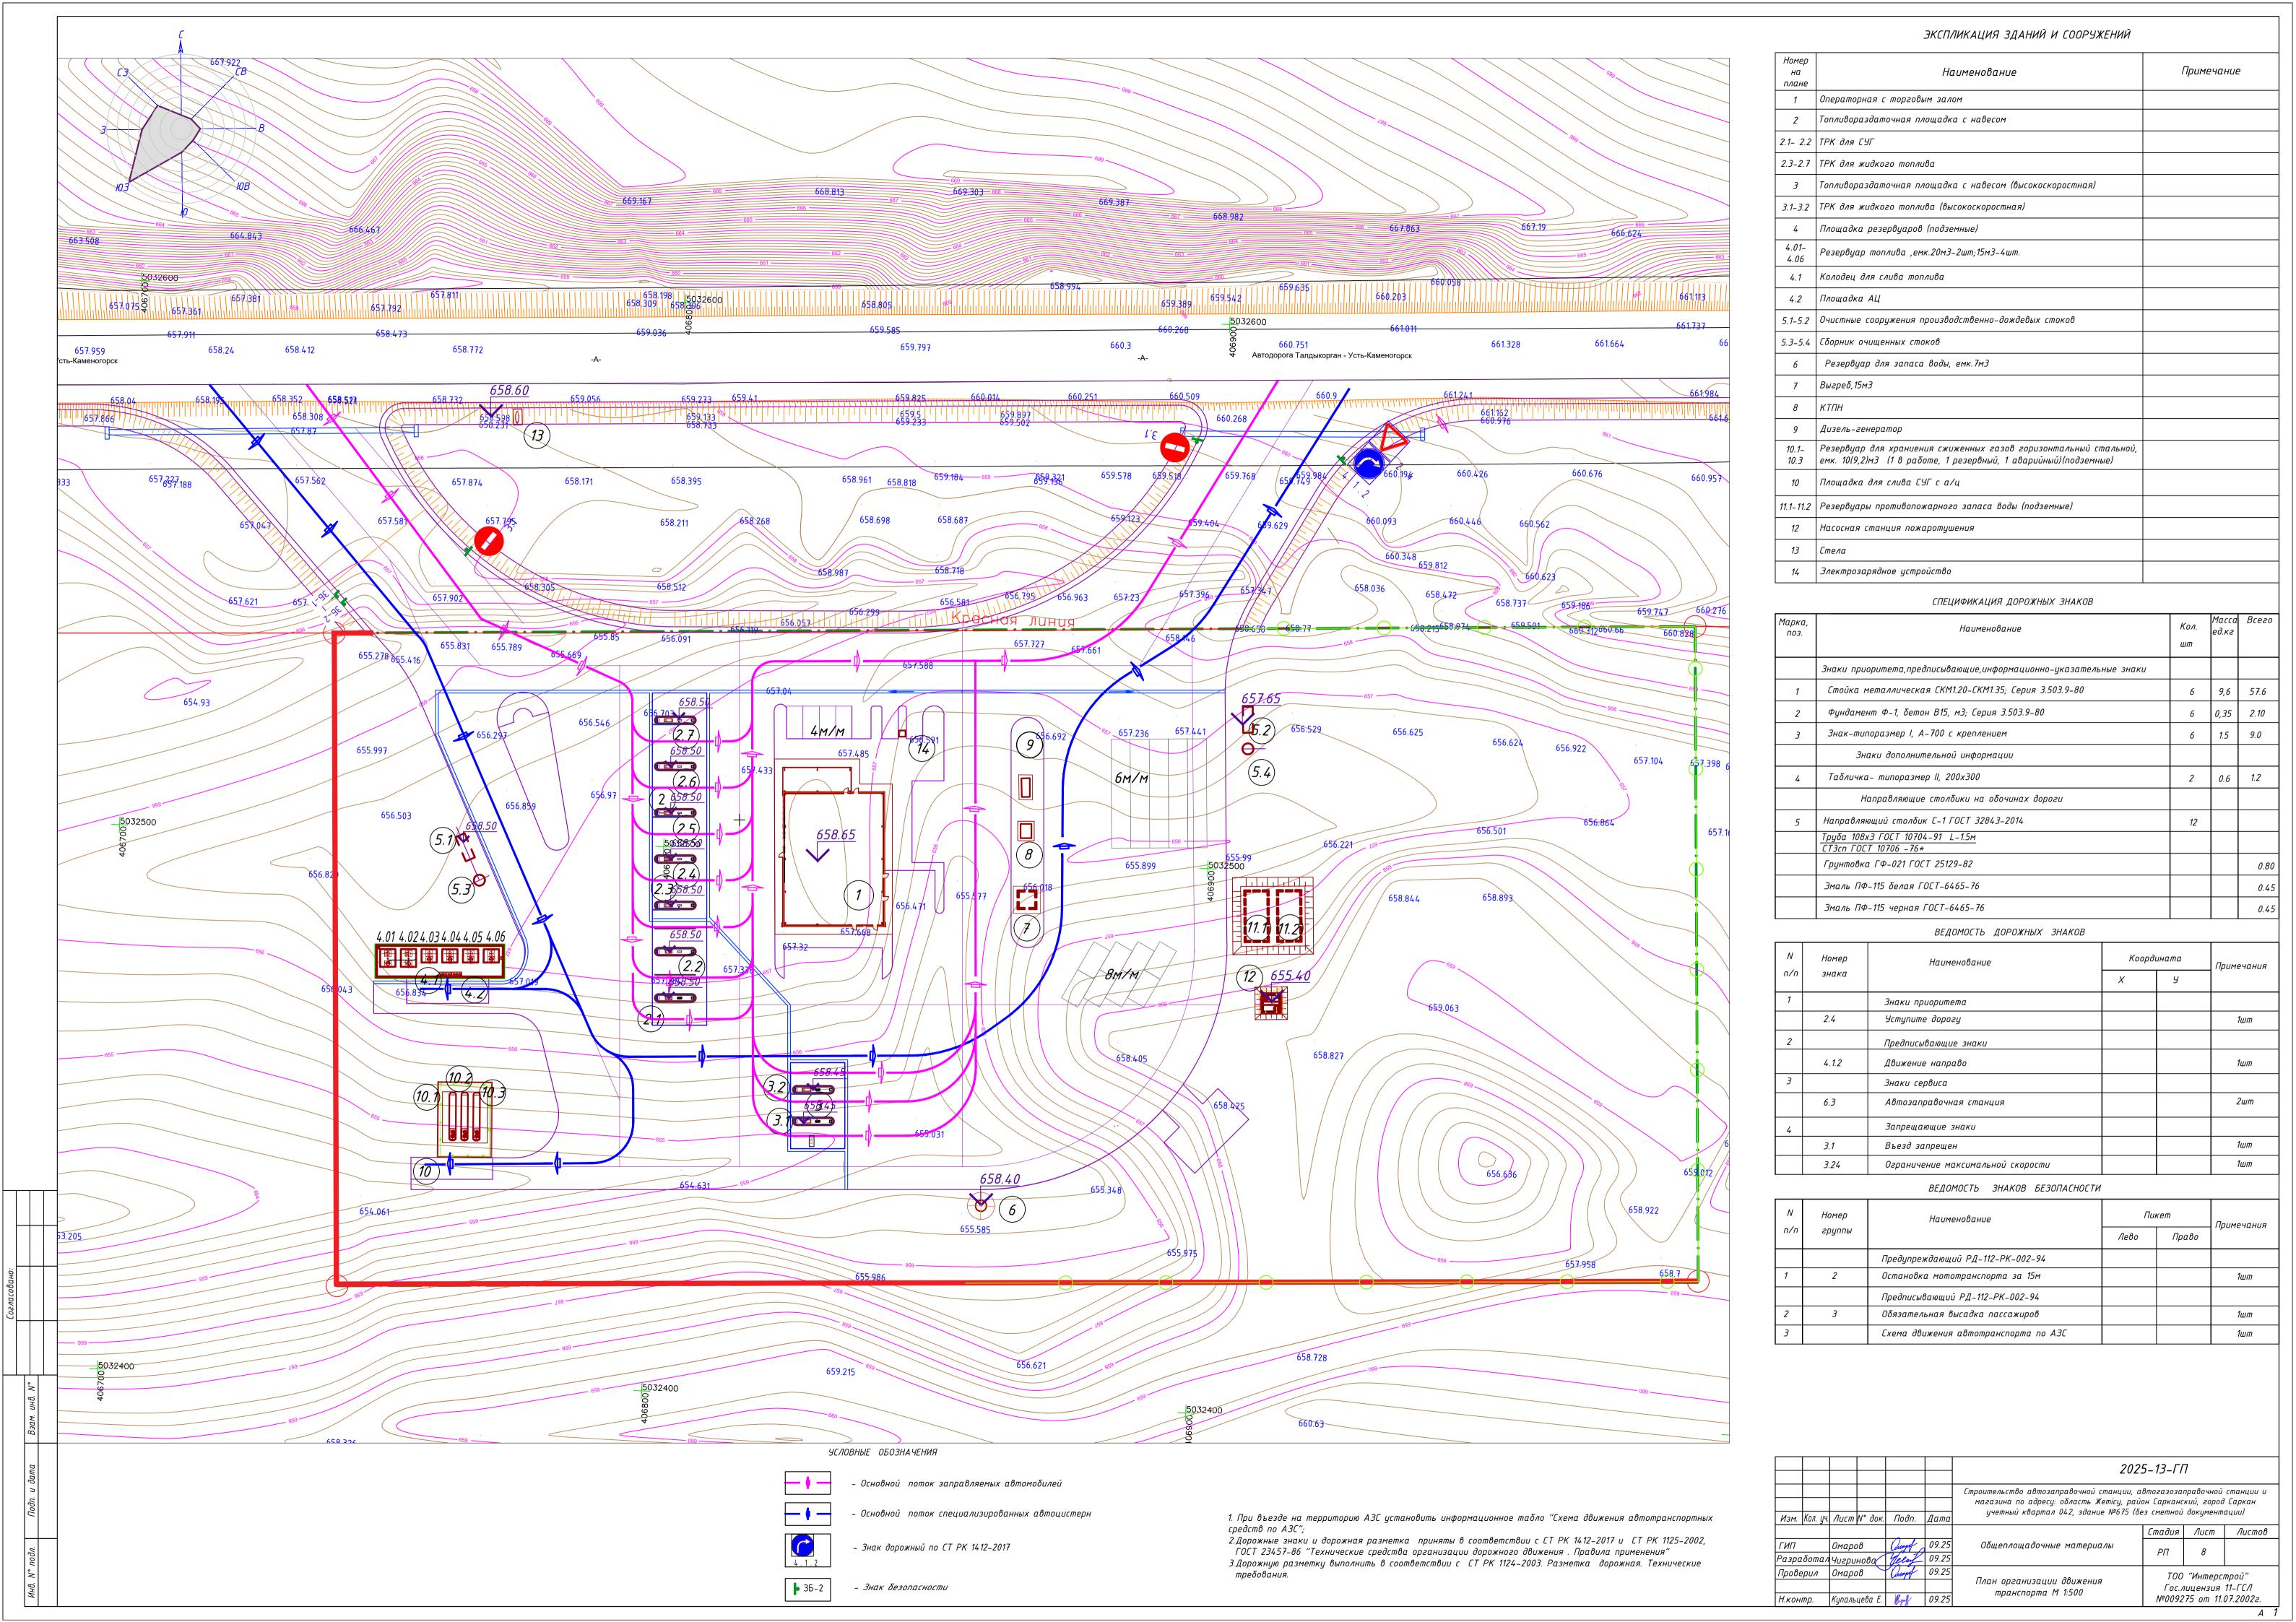

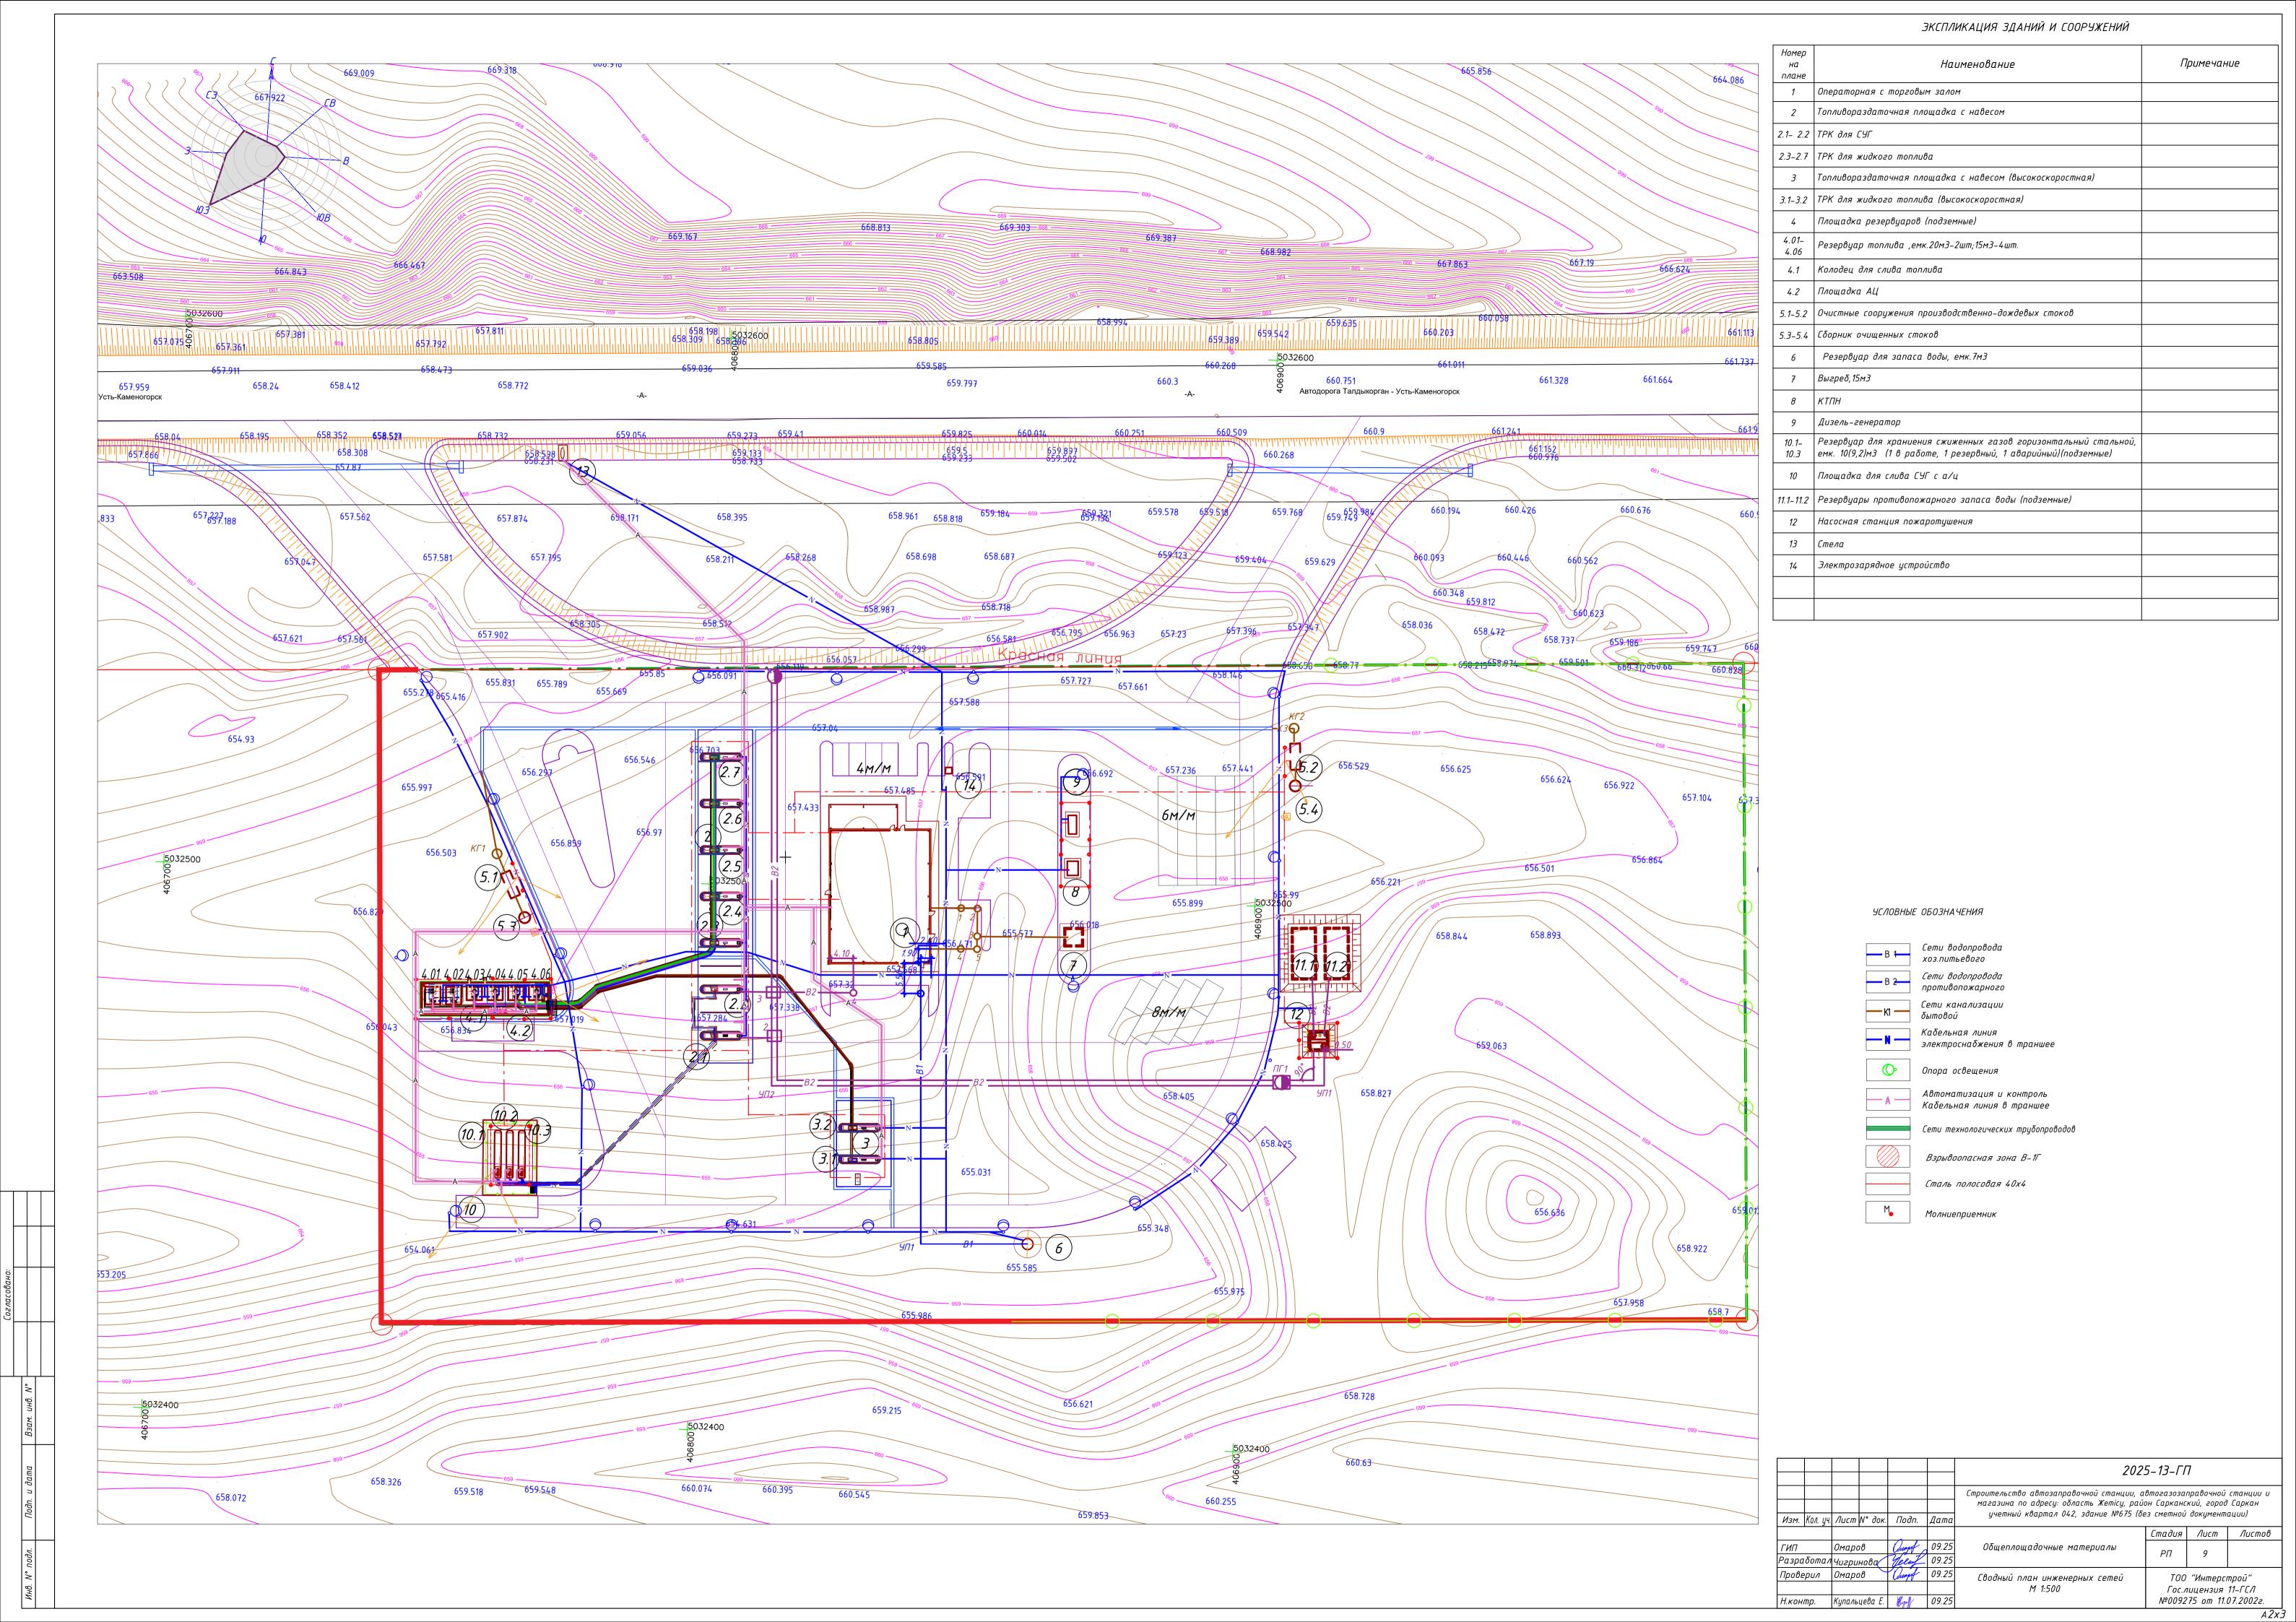

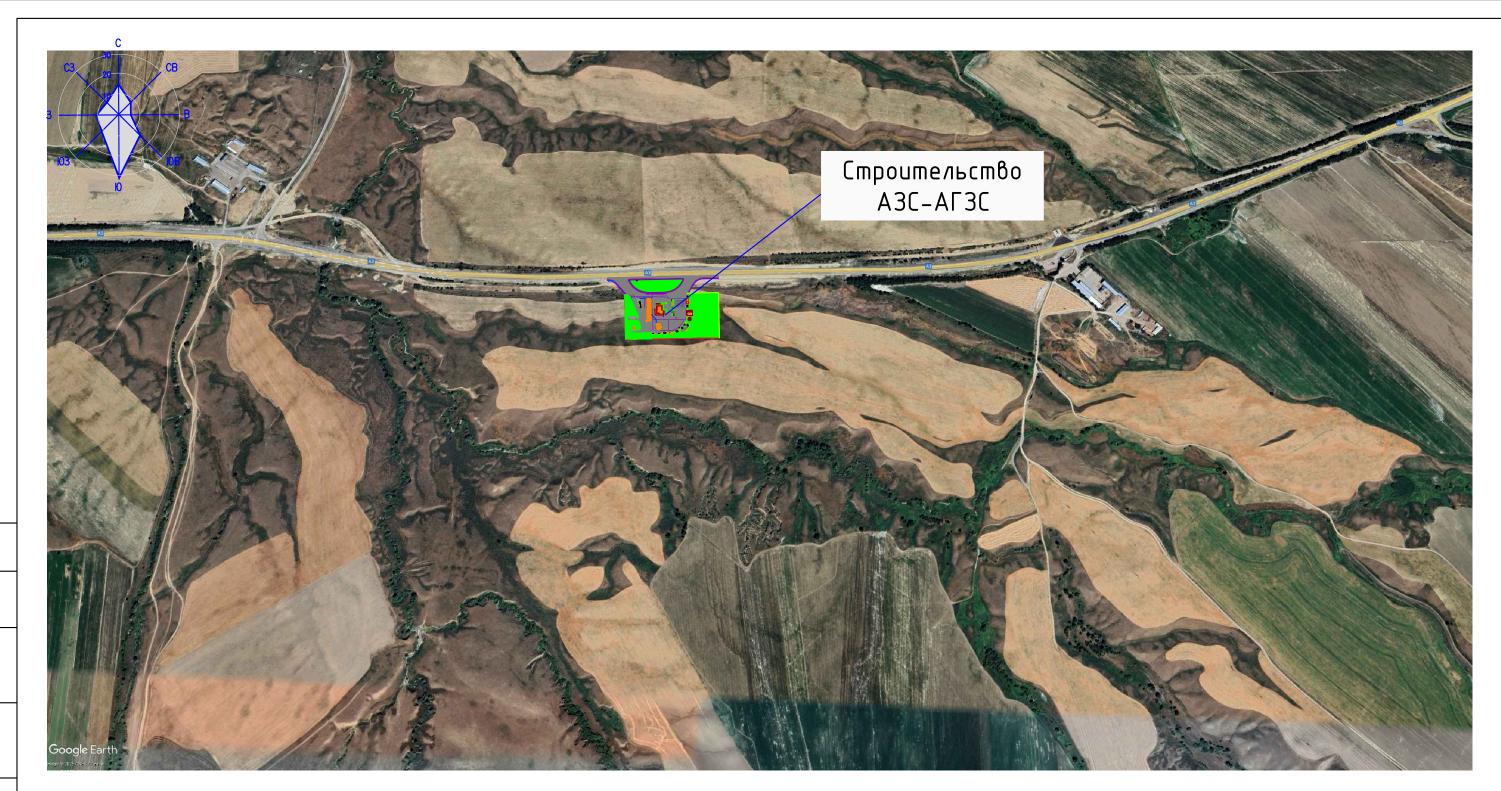



						2025-13-ΓΠ						
Изм.	Кол. уч.	Лист	N° док.	Подп.	Дата	магазина по адресу: область Жетісу, рай	Строительство автозаправочной станции, автогазозаправочной станции магазина по адресу: область Жетісу, район Сарканский, город Саркан учетный квартал 042, здание №675 (без сметной документации)					
				_			Стадия	Лист	Листов			
ГИП		Омарс	β	Quant	09.25	Общеплощадочные материалы	0.7	40				
Разра	ιδοπαл	Чигри	нова	Gelent	09.25		РΠ	10				
Прове		Омарс		Quant	09.25		TOO	"Интерсі	 mnnii"			
			,		Ситуационный план		ицензия					
Н.кон	Н.контр. k		Купальцева Е. Жут ОЯ		09.25	M 1:5000	№009275 om 11.07.2002г.					