ТОО «Интерстрой» 11-ГСЛ 009275 Дата первичной регистрации – 11.07.2002г.

РАБОЧИЙ ПРОЕКТ

«Строительство автозаправочной станции, автогазозаправочной станции и магазина по адресу: область Абай, район Урджарский, сельский округ Урджарский, село Урджар, трасса Аягуз-Бахты, Земельный участок №2»

(без сметной документации)

YEPTEЖИ TOM 2

Заказ: 2025-11

Раздел ГП - Генеральный план

ТОО «Интерстрой» 11-ГСЛ 009275 Дата первичной регистрации – 11.07.2002г.

РАБОЧИЙ ПРОЕКТ

«Строительство автозаправочной станции, автогазозаправочной станции и магазина по адресу: область Абай, район Урджарский, сельский округ Урджарский, село Урджар, трасса Аягуз-Бахты, Земельный участок №2»

(без сметной документации)

ЧЕРТЕЖИ ТОМ 2

Заказ: 2025-11

Раздел ГП - Генеральный план

ПРОЕКТИРОВЩИК: 100 «Интерстрой»

Директор/ГИП (Маке) Омаров А.Б.


		-			
			E	ВЕДОМОСТЬ РАБОЧИХ ЧЕРТЕЖЕЙ ОСНОВНОГО КОМПЛЕКТА	
			Марка	Наименование	Примечание
			1	Общие данные	
			2	Разбивочный план. М 1:500	
			3	План организации рельефа. М 1:500	
			4	План земляных масс. М 1:500	
10.20252.	2		5	План благоустройства территории. М 1:500	
10.5	_		6	Конструкции покрытия проездов и тротуаров	
13 8			7	Схема организации движения.М 1:500	
00			8	Конструкции водоотводных сооружений	
80	חמו		9	Сводный план инженерных сетей.М 1:500	
Ходжиков	חשטשים		10	Ситуационный план М 1:5000	
Согласовано: Гогласовано: Раздел Раздел Вилальнева Н. 1987 — 1982 — Виздел Вилальнева Н. 1985 — 1982 — 198	ЭЛ Хавратова 10.2025г.	ВК Гайкалова	участка 3.0000го Задание на проек Топографической и от 12.04.2011г, в ме Огнестойкость зд Отчета об инжене Абсолютная отме автотранспортаб и навеса. Высот и с учетом сущест в части решения обеспечивающие птебований СП Рк учетом противопо обеспечения свобо Расстояния ме соответствуют то то этому нормы по Принятые реше ливневых вод в ар Покрытия проездо застройки и дорог	тирование съемки земельного участка, выполненной ТОО "Урджар жер" гос лице асштабе 1:500. Система координат WGS-84. Система высот Балтийская ания – II. врно-геологических изысканиях . тка 0.000 операторной по генплану составляет 496.65м. тотрено строительство автозаправочной станции,предназначенной для вензиновым, дизельным топливом. Проектом предусмотрено строительст аная посадка зданий и сооружений решена в соответствии с технологи твующего рельефа местности. Система вертикальной планировки прину генерального плана, благоустройства и организации рельефа предусм облиоценную жизнедеятельность инвалидов и маломобильных групп насе к 3.06-101-2012. Автомобильные дороги и проезды на территории компле обхарного обслуживания. Здания и сооружения на площадке АЗС размещ обной звакуации транспортных средств на случай чрезвычайных ситуал вежду зданиями и сооружениями на площадке обеспечивают нормативны ребованиям противопожарных норм. Объект АЗС относится к объектам вжарной безопасности должны соблюдаться неукоснительно. Вния по генплану учитывают естественный уклон и позволяет обеспечи познаную сеть с дальнейшем отводом замазученных вод в установку очи вы и площадок запроектированы из асфальтобетона с бордюром. Вся жного покрытия территория озеленяется газоном из многолетних трай	ензия №04–02259 заправки во здания операт ческими требован ята выборочная. готрены мероприят еления с учетом екса предусмотрен ены с учетом ций. е разрывы и повышенной опас стки. свободная от в и посадкой
	Инв. № подл. Подп.		экологических, обеспечивают	решения, принятые в рабочих чертежах,соответствуют требованиям санитарно-гигиенических,противопожарных и других норм и правил и п безопасную для жизни и здоровья людей эксплуатацию объекта при пюдении, предусмотренных рабочими чертежами мероприятий. нер проекта Омаров А.Б.	


ВЕДОМОСТЬ ССЫЛОЧНЫХ И ПРИЛАГАЕМЫХ ДОКУМЕНТОВ

Обозначение	Наименование	Примечание
	Ссылочные документы	
CH PK 3.01–01–2013 СП PK 3.01–101–2013	Градостроительство. Планировка и застройка городских и сельских населенных пунктов.	
СН РК 3.01-03-2011 СП РК 3.01-103-2012	Генеральные планы промышленных предприятий	
Приказ Министра по чрезвычайным ситуациям Республики Казахстан от 17 августа 2021 года № 405	Технический регламент "Общие требования к пожарной безопасности"	
CH PK 2.02-01-2023	Пожарная безопасность зданий и сооружений	
СП РК 4.03-02-2012	Автомобильная заправочная станция	
CT PK 1549-2006	Смеси щебеночно-гравийно-песчаные и щебень для покрытий и оснований автомобильных дорог и аэродромов. Технические условия	
ΓΟCT 8736-2014	Песок для строительных работ. Технические условия.	
CT PK 1225-2019	Смеси асфальто-бетонные дорожные, аэродромные и асфальтобетон. Технические условия	
ППБС-02-95	Правила пожарной безопасности при эксплуатации предприятий нефтепродуктообеспечения РК.	
	Прилагаемые документы	

Nº n/n	Наименование площадей	Ед.изм.	Количест во	Примечан ие
1	Площадь участка в границах землеотвода, Кадастровый номер 23–248–012–1335	га	3,0000	
2	Площадь участка в границах проектирования	M ²	30000,00	100%
	Площадь свободной от застройки территории	M ²	10000,00	33.3
3	Площадь застройки зданий и сооружений	M ²	1683,00	5,60
4	Площадь покрытий проездов и площадок	M ²	12017,00	40,10
5	Площадь озеленения	M ²	6300,00	54,30
6	Площадь покрытий проездов и площадок за пределами участка	M ²	3090,00	

' станции и магазина по адресу: область Абай, район Урджарский, сельский округ Урджарский, село Урджар, трасса Изм. Кол. уч. Лист № док. Подп. Дата АягузБахты, Земельный участок №2 (без сметной документы)	Изм. Кол. ц		
Стадия Лист Листо			
ГИП Омаров Стуб 07.25 Генеральный план РП 1 10	ГИП		
Разработал Чигринова Увер 07.25	Разработа		
Проверил Омаров (шуў 07.25	Проверил		
Общие данные Гос.лицензия 11-ГСЛ			
Н.контр. Купальцева Е 🔭 04.25 №009275 от 11.07.2002г.	Н.контр.		

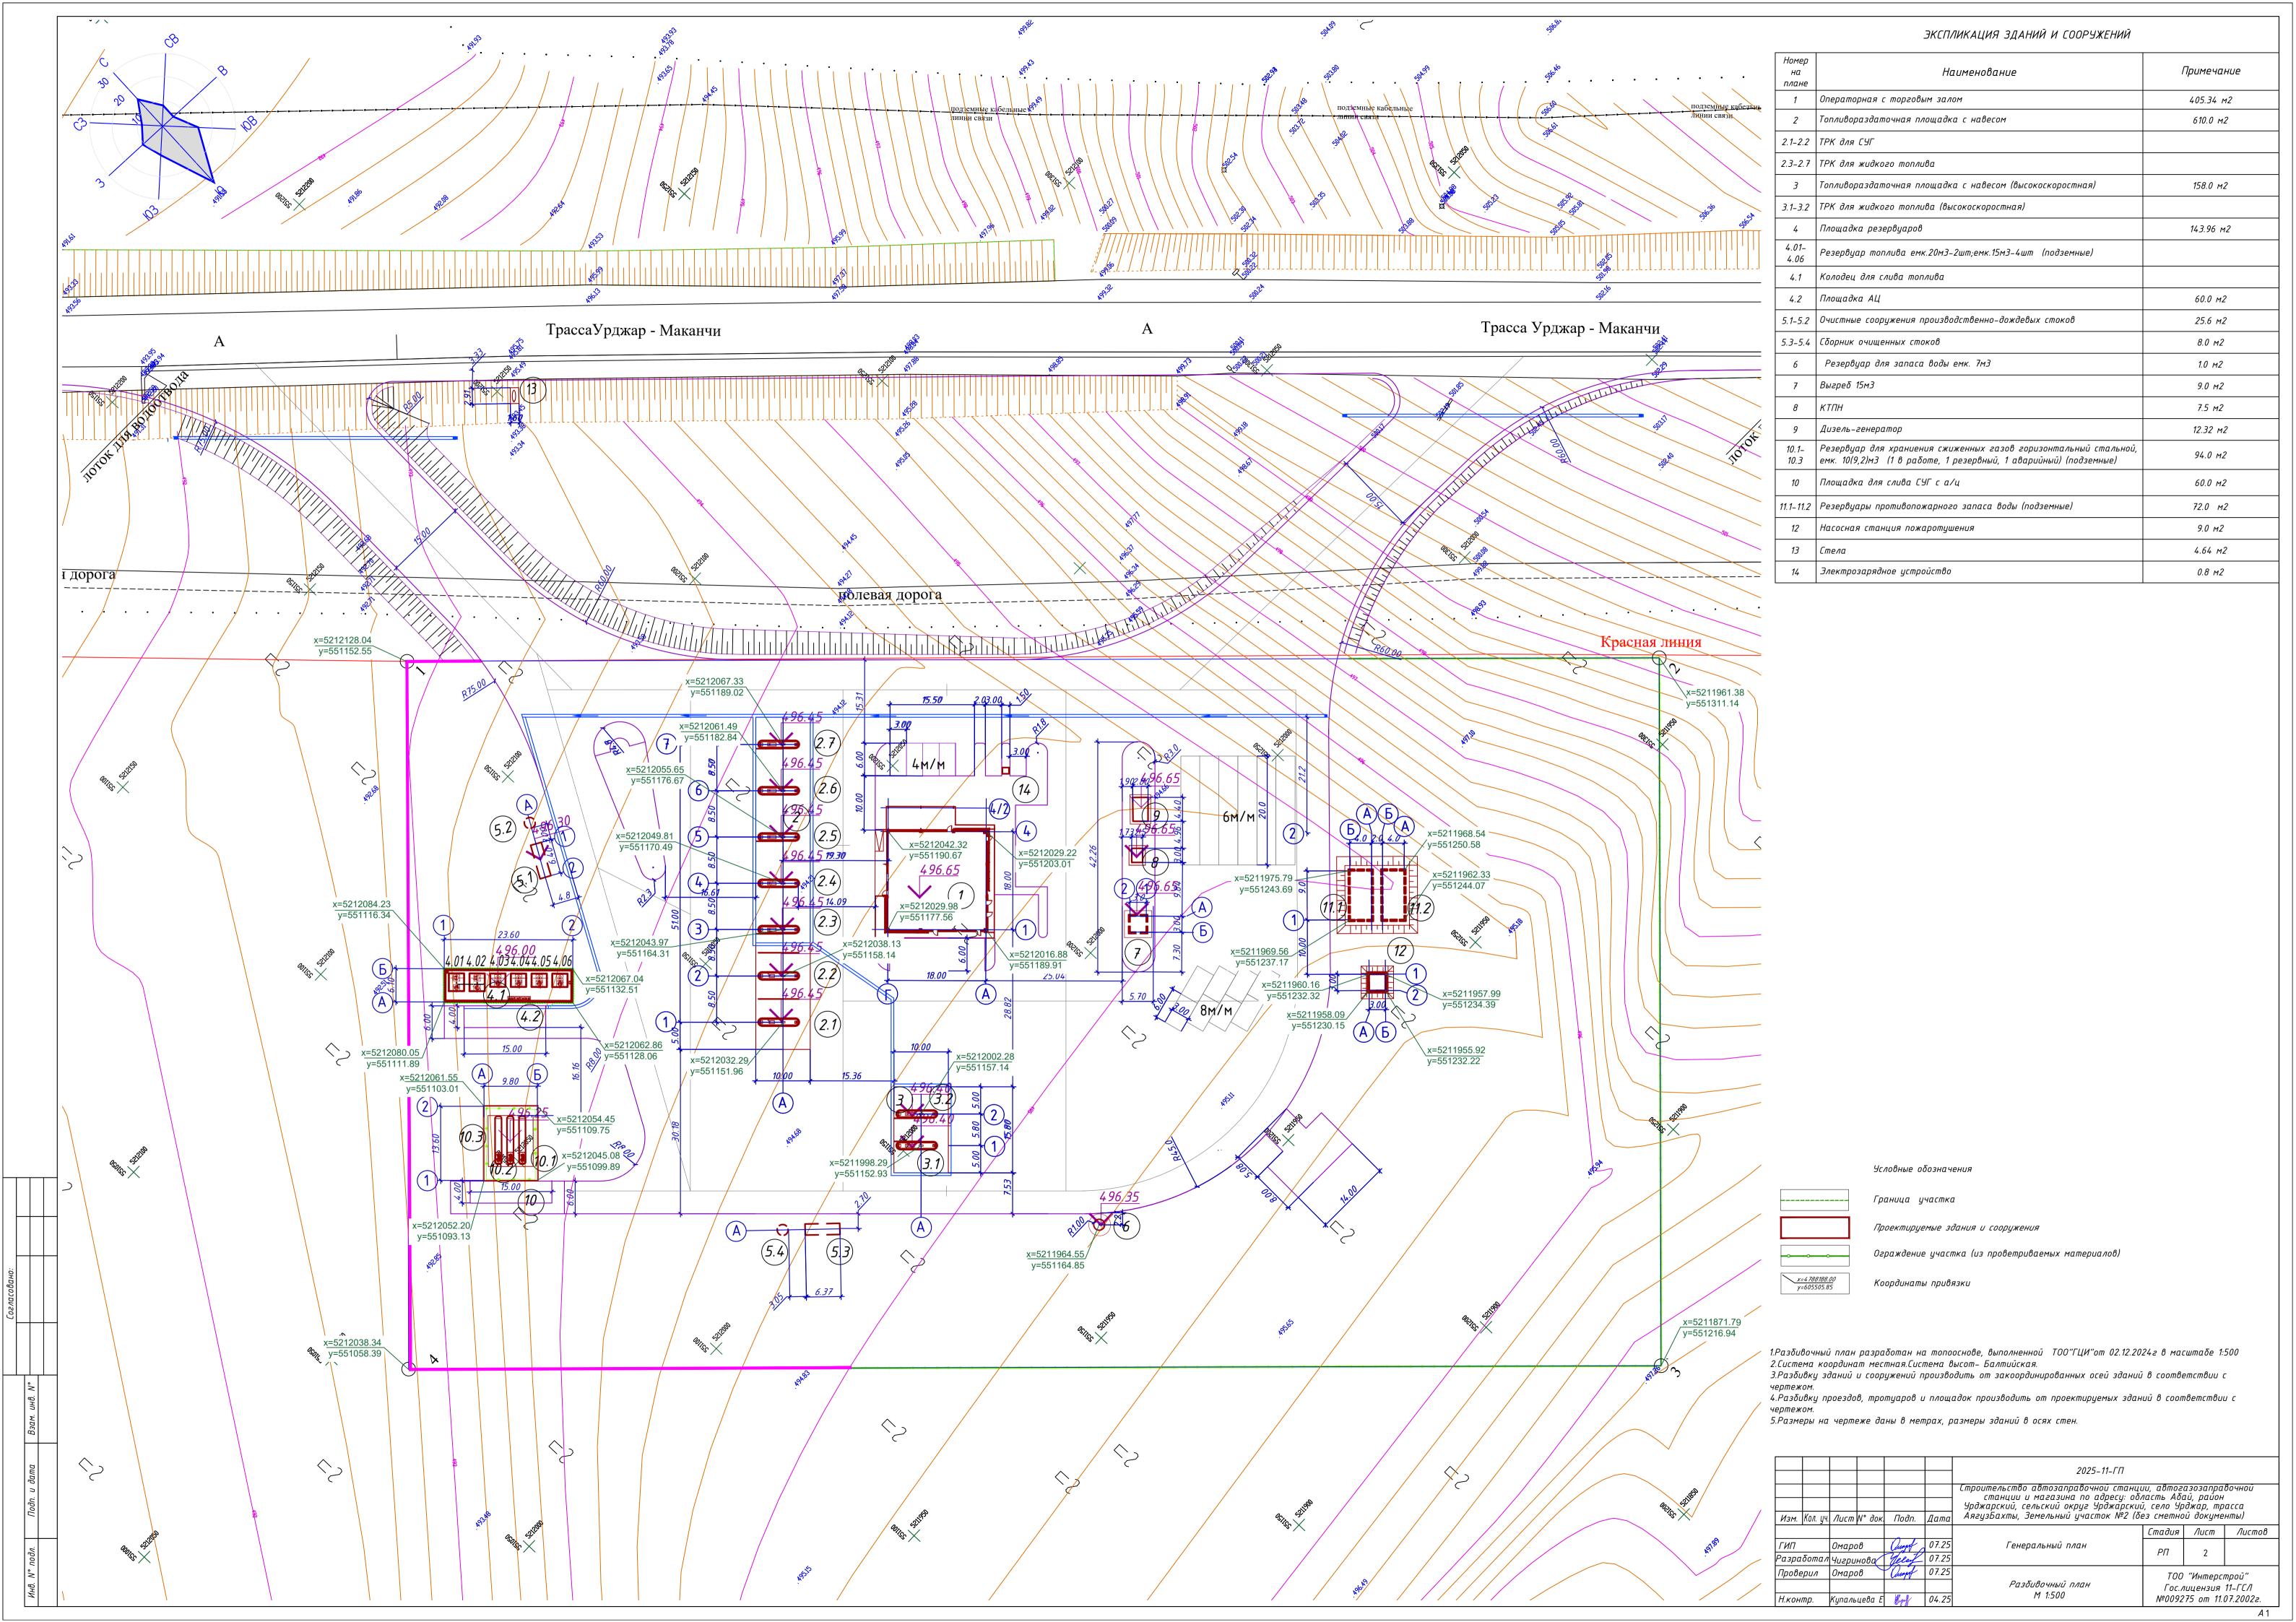

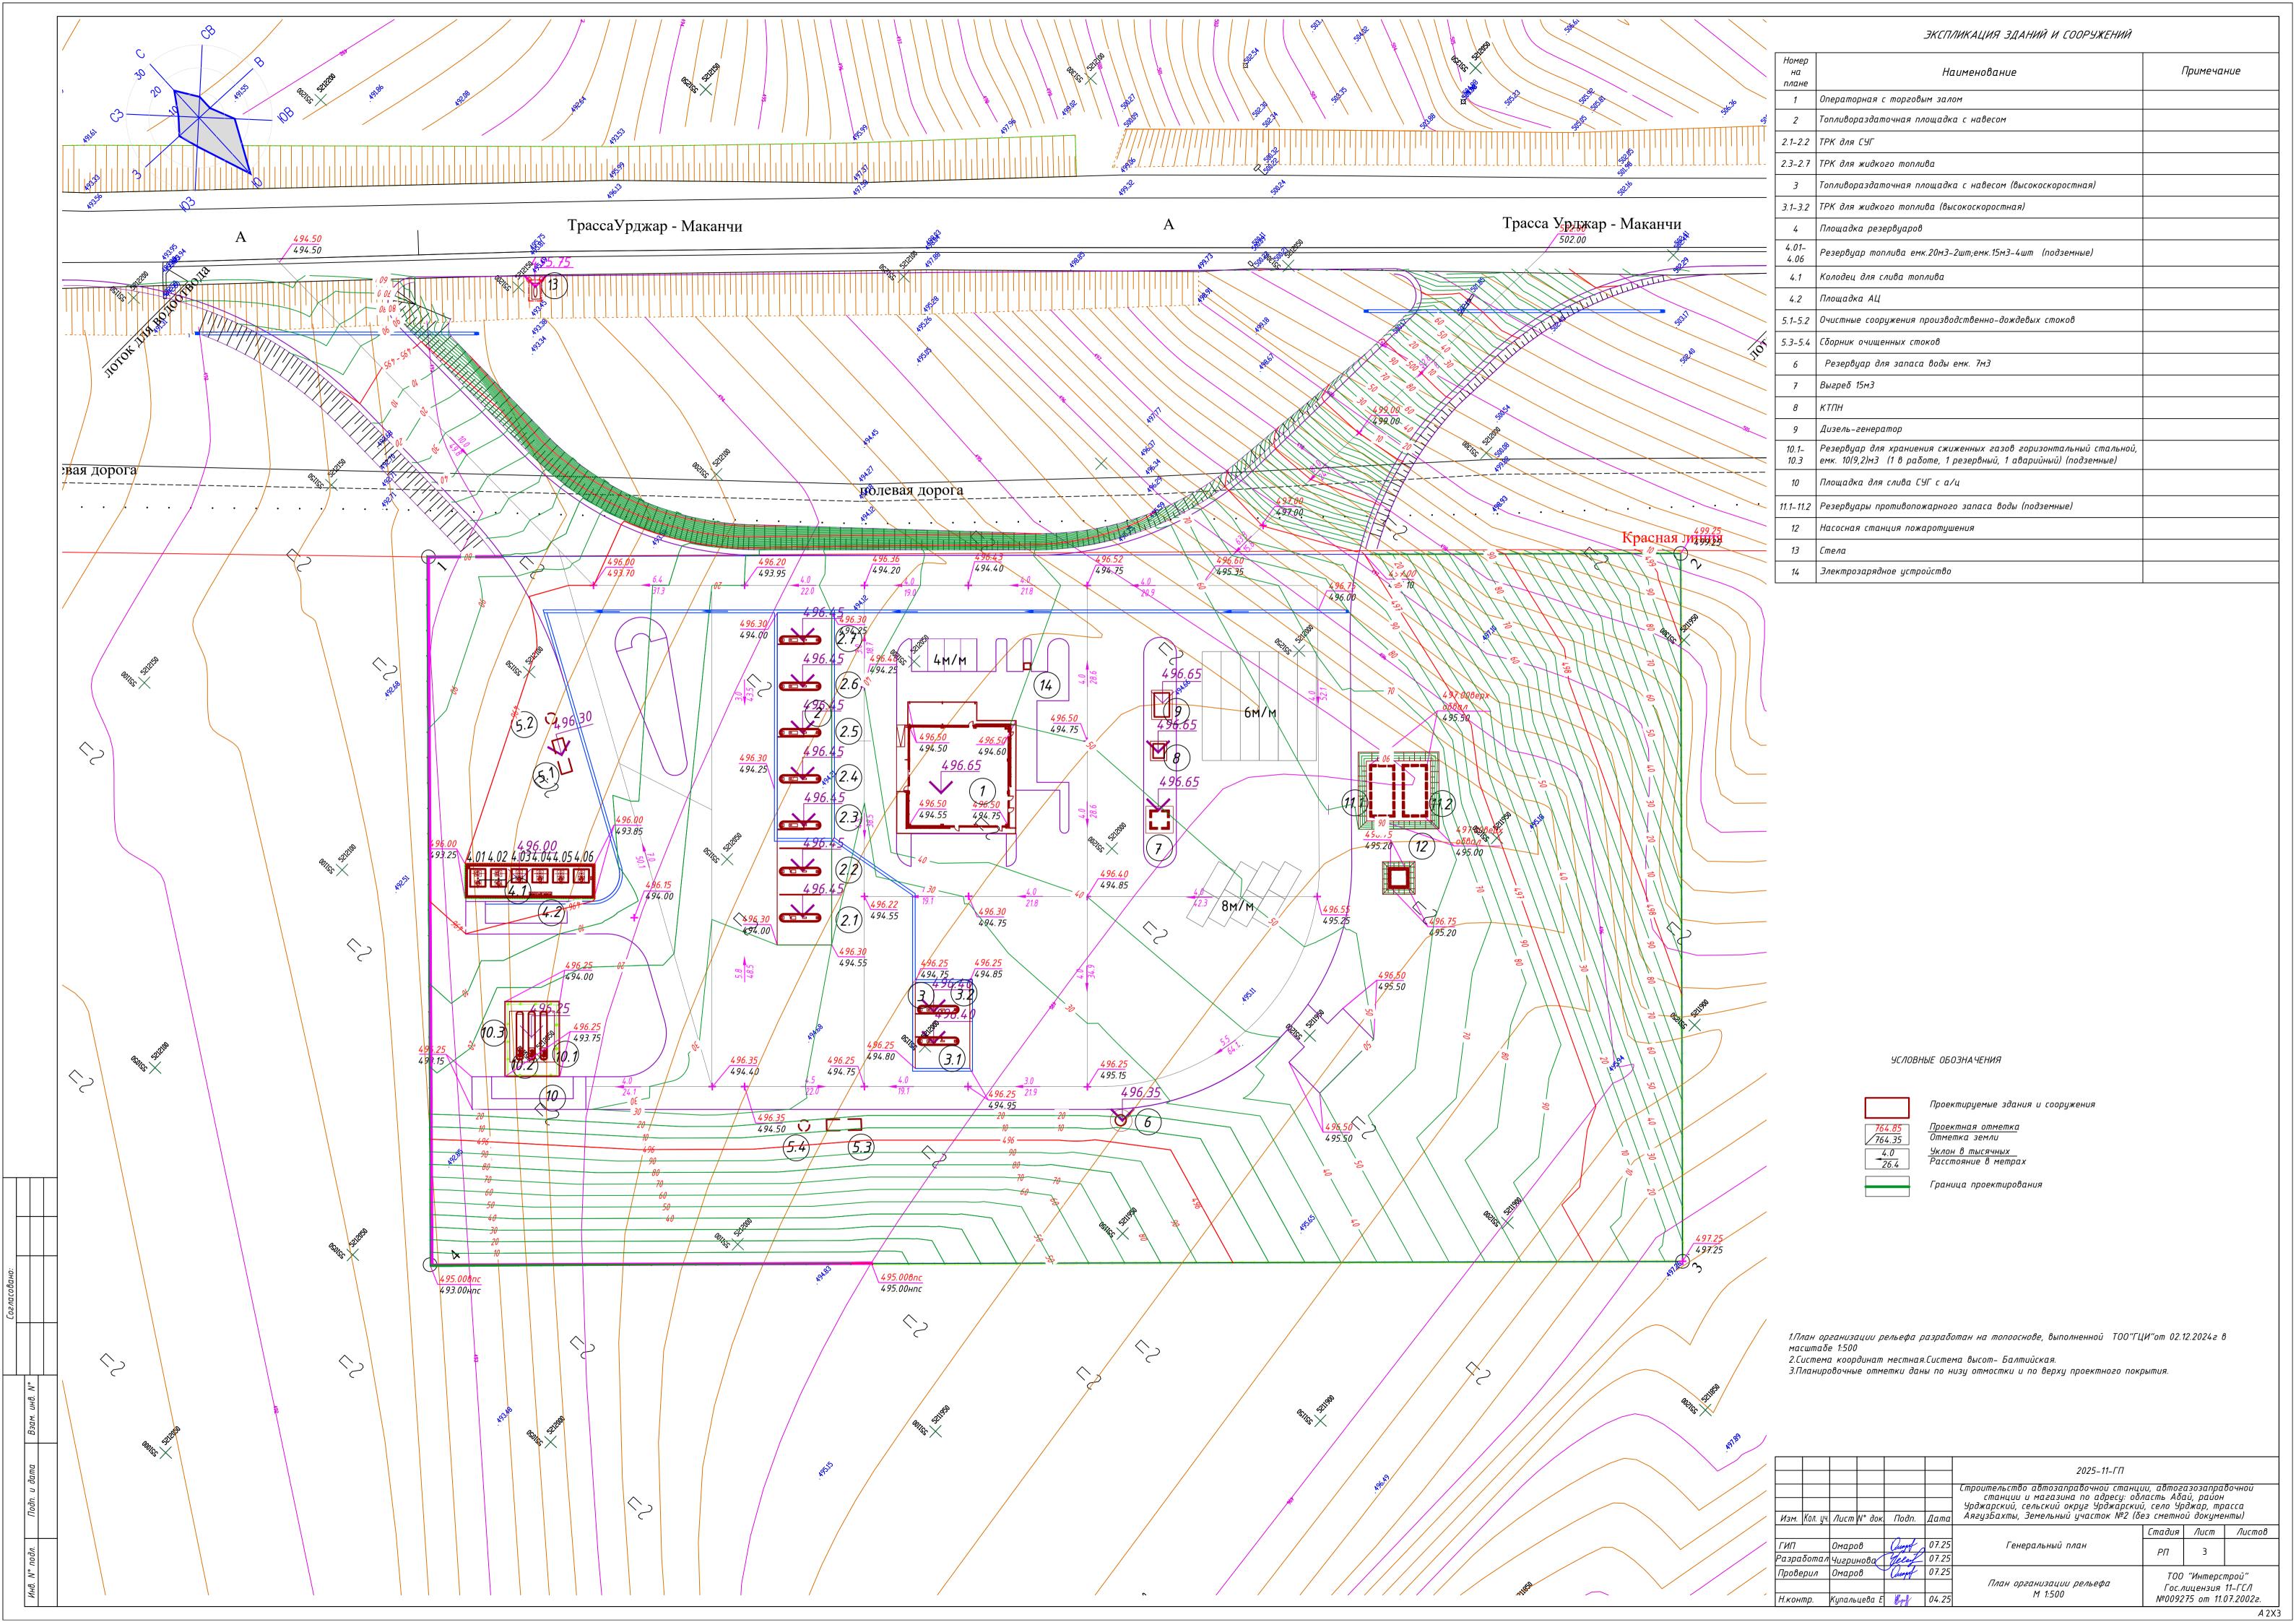

ВЕДОМОСТЬ ОБЪЕМОВ ЗЕМЛЯНЫХ МАСС

		Количес	тво, м3			
Наименование грунта		делах стка	· ·	делами стка	Приме чание	
	Насыпь (+)	Выемка (-)	Насыпь (+)	Выемка (-)	747752	
1. Грунт планировки территории	48821	291				
2. Вытесненный грунт, в т.ч. при устройстве:		8590				
а) подземных частей зданий (сооружений)						
δ) αвтодорожных покрытий		7330				
в) ж. д. путей						
г) подземных сетей						
д) водоотводных сооружений						
е) плодородной почвы на участках озеленения		1260			h-0.20m	
3. Грунт для устройства высоких полов зданий и обвалований сооружений						
4. Поправка на уплотнение (10%)	4882					
Всего пригодного грунта:	53703	8881				
5. Недостаток пригодного грунта		44822				
6. Грунт непригодный для устройства насыпи оснований зданий, сооружений и подлежащий удалению с территории (строительный мусор)						
Всего плодородный грунт,в том числе:		6770			h-0.20m	
а) используемый для озеленения территории	1260				h-0.20m	
б) избыток плодородного грунта	5510					
Итого перерабатываемого грунта	60473	60473				



+48821.23

-291.19

497.52 // 497.84

497.36

+482.00

+393.00

+226.80

+45.83

+314.00

+546.00

+574.00

+484.00

+396.00

+225.91

-16.79

+286.00

+594.00

+664.00

+511.00

+379.00

+183.01

+38.86

+371.00

+731.00

+829.00

+645.00

+412.00

+141.09

495.99 5.08

496.1196.18

	Рабочая отметка	Отметка планировки
\ 497.72		Фактическая отметка рельефа

- 1. План земляных масс выполнен на основании топографической съемки и плана организации рельефа. 2. Сетка плана земляных масс разбита через 20 метров и привязана к границе участка. 3. Насыпь возводить из местных качественных грунтов слоями h=0,2-0,3м, с уплотнением на всю их
- ширину при оптимальной влажности до коэффициента уплотнения = 0,95 4. При производстве земляных работ соблюдать требования СП РК 5.01–101–2013 Земляные сооружения,
- основания и фундаменты 5. Проектные отметки указаны без учета устройства корыта под покрытие проезжей части,тротуаров и газонов.
- 6. Объем земляных работ по устройству указанного корыта приведен в ведомости объемов земляных

7. Согласно инженерно-геологическим разрезам, растительный грунт на площадке строительства составляет 20см

		T T														
Насыпь	+114.32	+590.07	+3175.72	+7694.82	+5791.99	+4579.40	+4181.54	+3909.09	+3525.87	+3279.95	+3110.30	+2600.05	+2636.37	+3167.95	+463.79	N. 3
Выемка	0.00	0.00	0.00	-0.31	0.00	0.00	0.00	0.00	0.00	0.00	-1.07	-53.10	-208.43	-28.28	0.00	Всего,
								•							1	

ТрассаУрджар - Маканчи

+378.58

+873.00

+822.00

+733.00

+656.00

+539.00

+179.96

+820.00

+797.00

+693.00

+466.00

+207.44

+740.00

+743.00

+655.00

+566.00

+420.00

+198.50

+624.00

+540.00

+205.44

+2.96 - 495.80 +2.81 495.79'1 495.70'14 -

+1143.00

+1158.00

+1160.00

+1187.00

+538.02

+997.00

+995.00

+925.00

+417.45

+799.00

+ 703.00

+233.57

+251.10

+452.14


+423.74

+1.30 494.01 3.28 496.20 492.71 492.92

+298.15

+136.78

						2025–11–ΓΠ						
						Строительство автозаправочной станции, автогазозаправочн станции и магазина по адресу: область Абай, район Урджарский, сельский округ Урджарский, село Урджар, трассо						
Изм.	Кол. уч.	Лист	N° док.	Подп.	Дата	АягузБахты, Земельный участок №2 (б	ез сметной документы)					
							Стадия	Лист	Листов			
ГИП		Омаров		Quant	07.25	Генеральный план	РΠ	4				
Разра	δοπαл	Чигринова 📆		Gelen	07.25		FII	7				
		Омаров		Quapel	07.25	План эрмлания масс	ТОО "Интерстрой"					
						План земляных масс М 1:500	Гос.лицензия 11-ГСЛ					
Н.контр. Купальцев		цева Е	Lynf	04.25		№009275 om 11.07.2002г.						

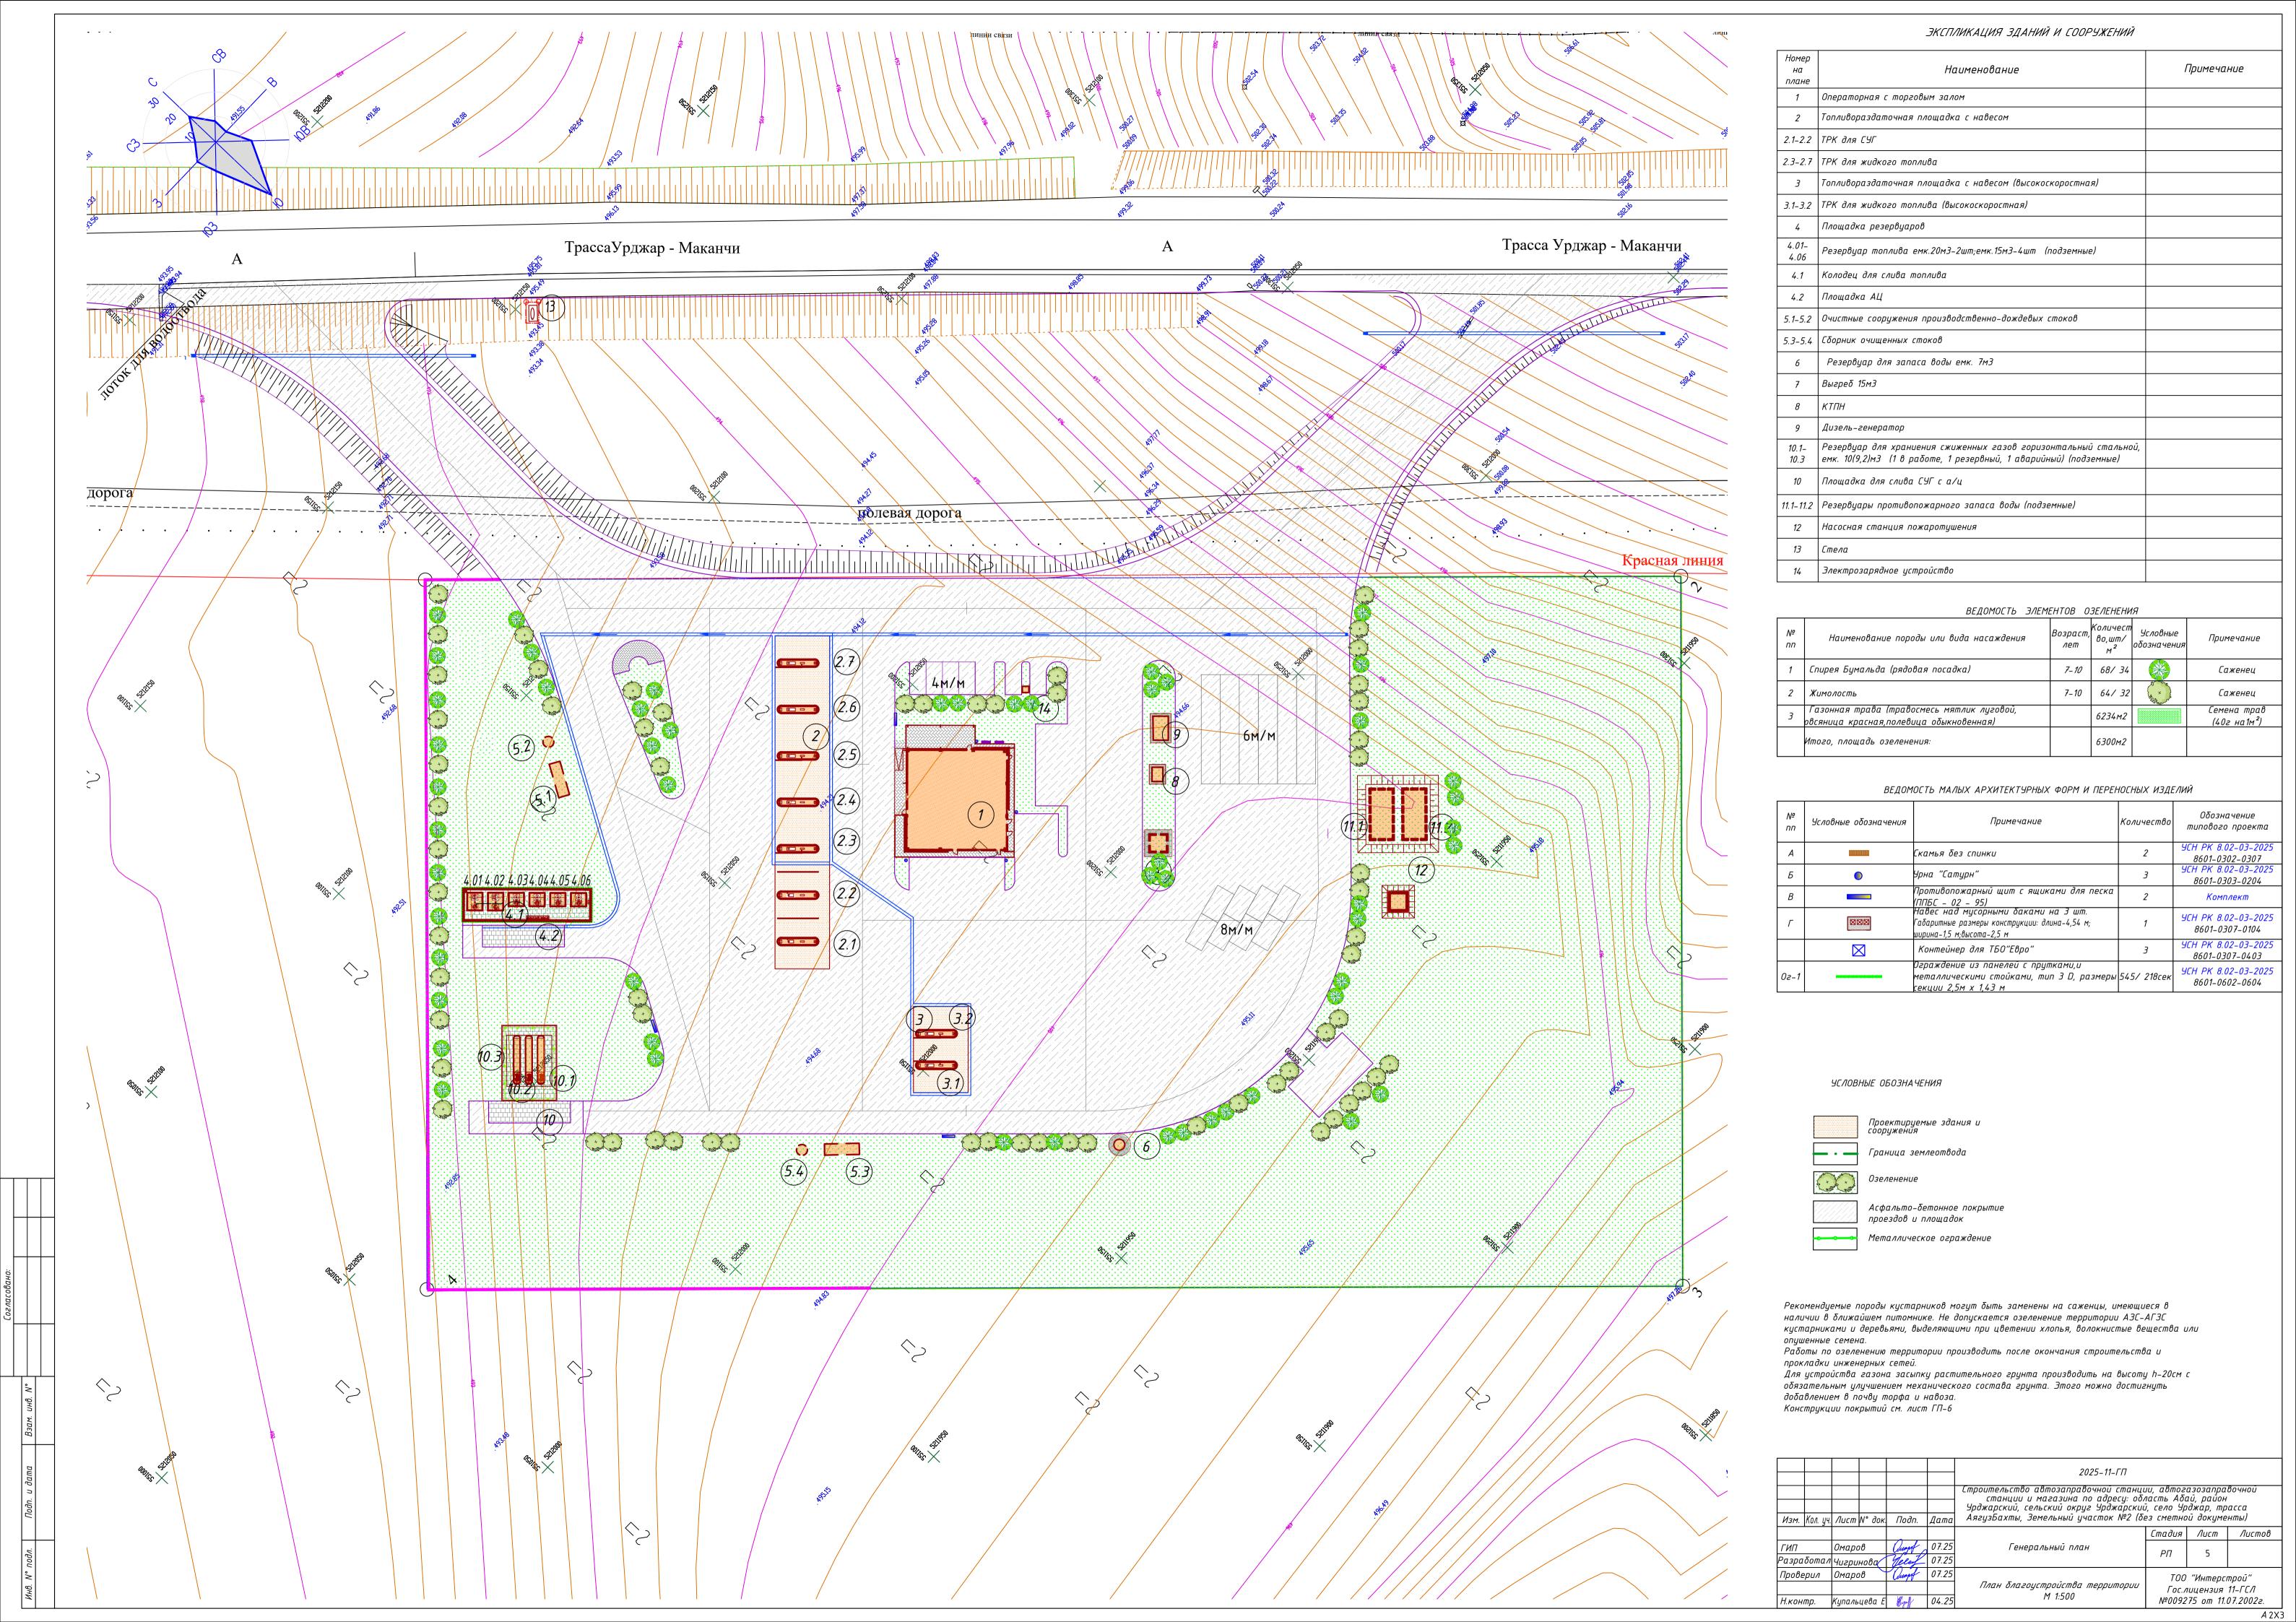


mun IV

Крышка

Κοροδ резервуара см.КЖ

резервуара

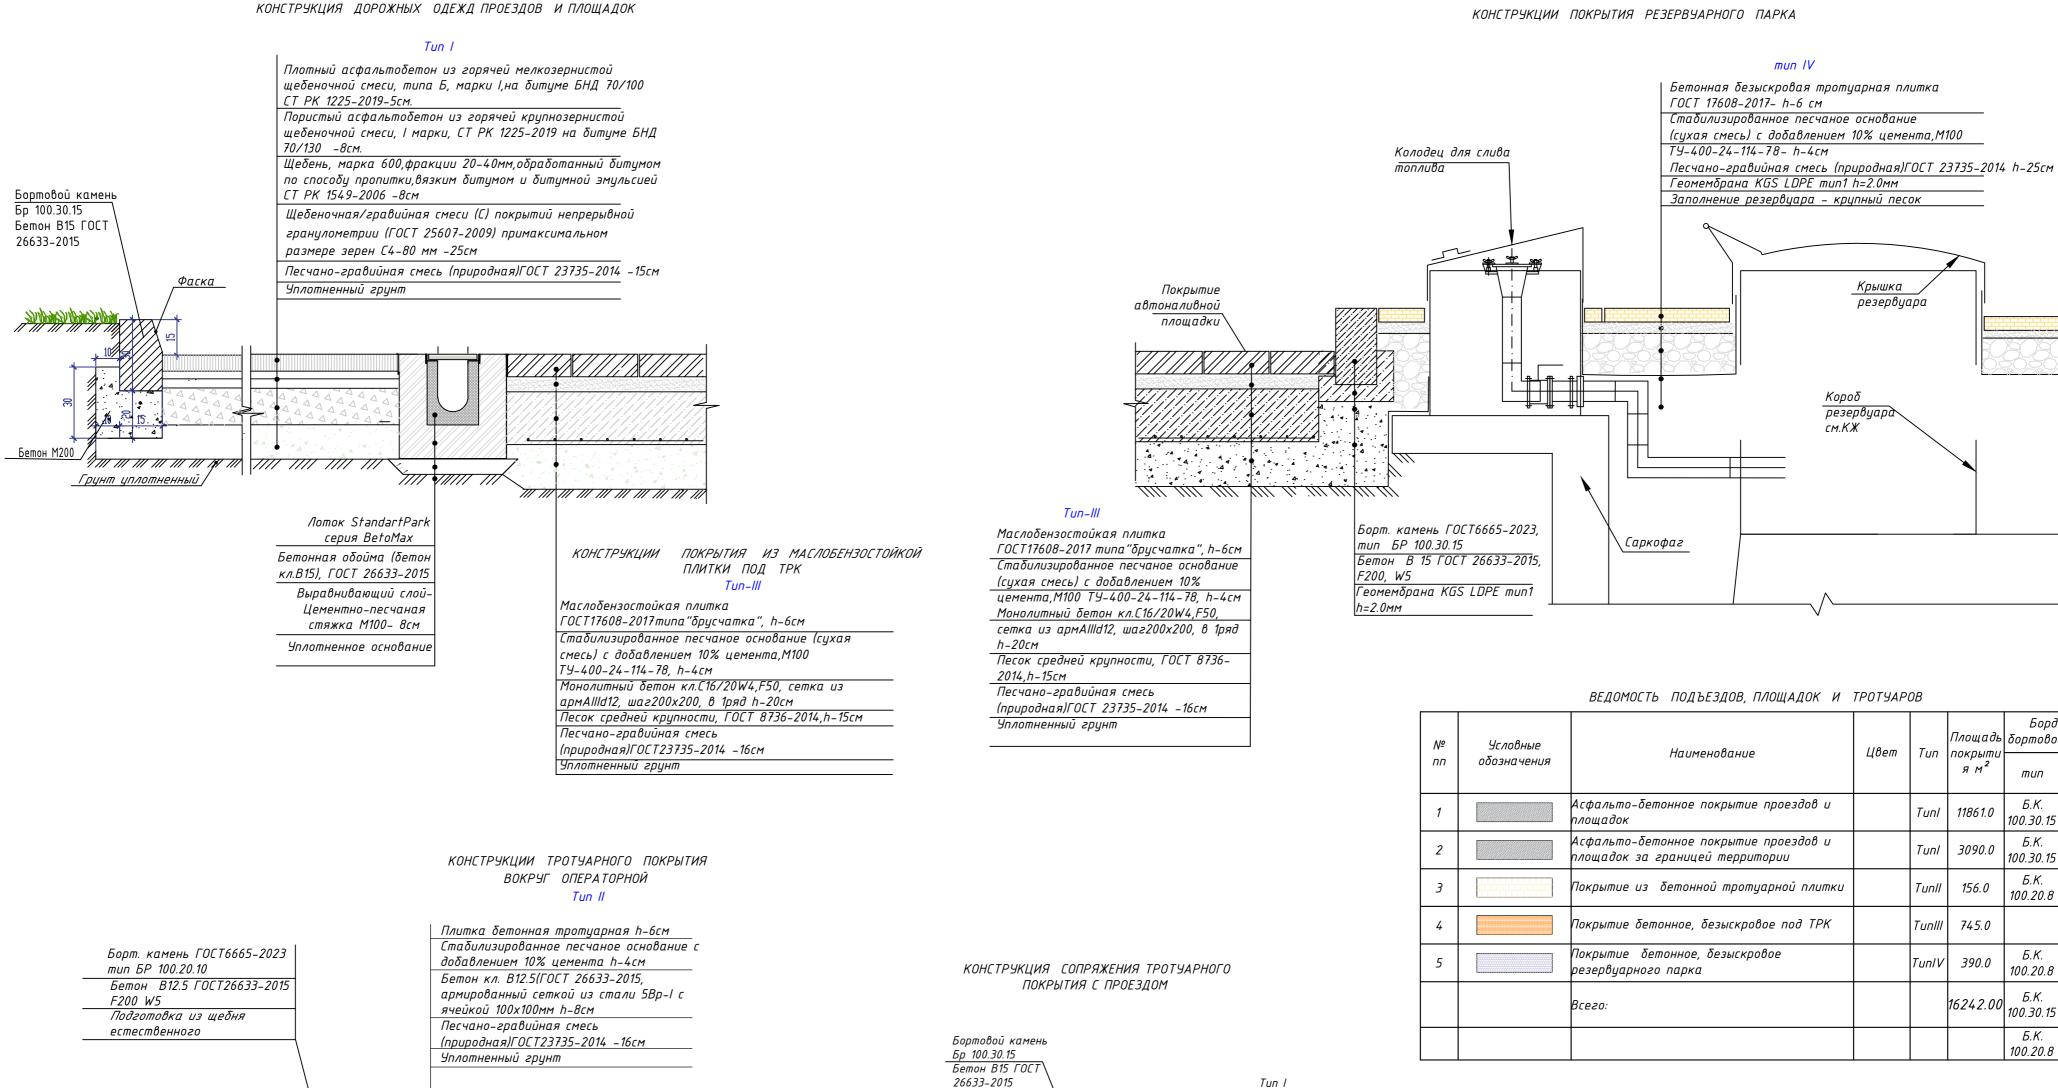


Tun II


Проезд


Nº	<i>Условные</i>	Наименование	Цвет			Бордюр из Бортового камн		
חח	обозна чения	пиименовиние	цоет	Tun	покрыти я м ²	тип	количес во , пм	
1		Асфальто-бетонное покрытие проездов и площадок		Tunl	11861.0	Б.К. 100.30.15	846,0	
2		Асфальто-бетонное покрытие проездов и площадок за границей территории		Tunl	3090.0	Б.К. 100.30.15	430,0	
3		Покрытие из бетонной тротуарной плитки		Tunll	156.0	Б.К. 100.20.8	92,0	
4		Покрытие бетонное, безыскровое под ТРК		Tunlll	745.0			
5		Покрытие бетонное, безыскровое резервуарного парка		TunIV	390.0	Б.К. 100.20.8	160,0	
		Всего:			16242.00	Б.К. 100.30.15	1276.00	
						Б.К. 100.20.8	252.00	

Асфальто-бетонное покрытие проезда


					2025-11-ΓΠ						
Изм.	Кол. уч.	Лист N° да	к. Подп.	Дата	Строительство автозаправочной станции, автогазозаправочной станции и магазина по адресу: область Абай, район Урджарский, сель Урджар, трасса АягузБахты, Земельный участок №2 (без сметной документы)						
		•				Стадия	Лист	Листов			
ГИП		Омаров Стру 07.25		07.25	Генеральный план	РΠ	(
Разра	δοπαл	ал Чигринова Увет О		07.25		711	6				
Прове	рил	Омаров	Quapt	07.25	2.0	ТОО "Интерстрой"					
				Конструкция проездов и площадок М 1:500		I .	пицензия	•			
Н.контр.	Купальцева	E Hymf	04.25	11 1.300	№009275 om 11.07.2002г.						

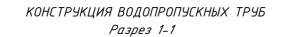


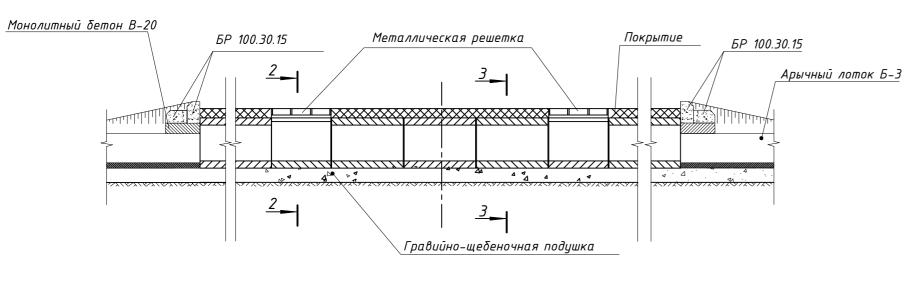

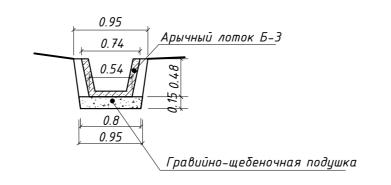


План

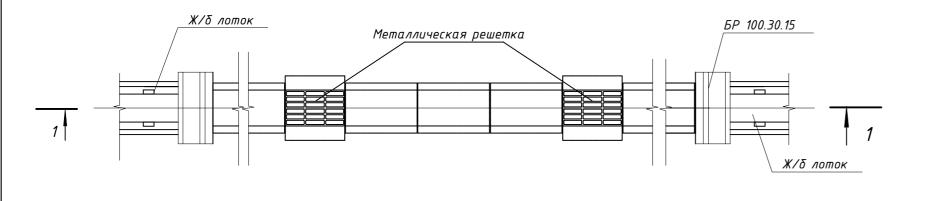

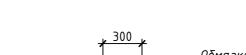

Стык круглого звена с оголовком

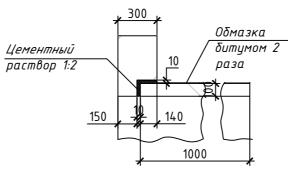


<u>2-2</u>

0.7

Чугунная крышка и корпус

0.485

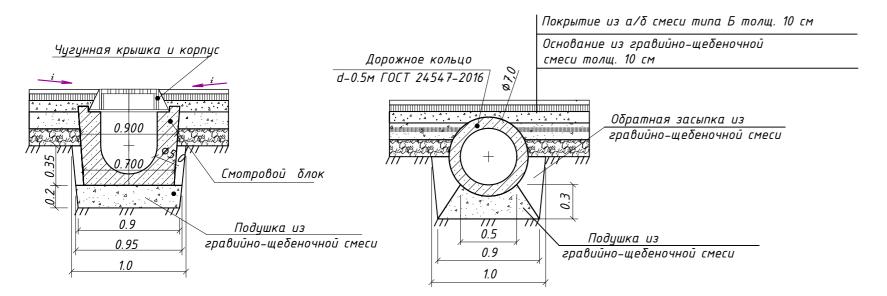

<u>3-3</u>

Стык круглых звеньев


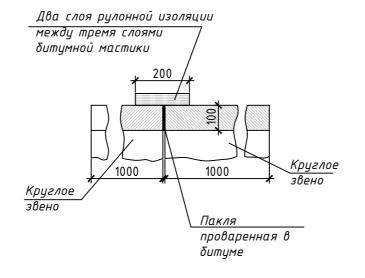


СХЕМА УСТАНОВКИ ВОДООТВОДНЫХ ЛОТКОВ

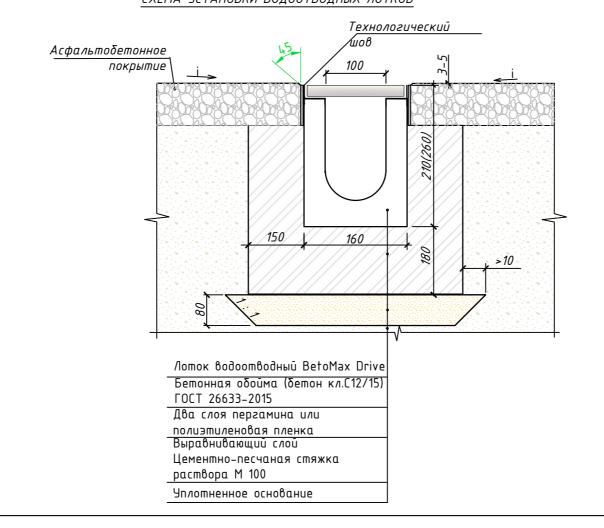

ВЕДОМОСТЬ ВОДООТВОДНЫХ СООРУЖЕНИЙ

Вид	Координата оси или номер	Координата (пикетаж)		Длина,	Тип укрепления или	Примечание	
сооружения	сооружения Код АГСК	Начал а	Конца	шт/м	конструкция	Примечиние	
Водоотводной лоток по периметру ТРК	244-601-0301			65шт	Лоток водоотводный BetoMax Drive ЛВ–10.16.16–Б бетонный 40571	"Standartpark"	
Водоотводной лоток по периметру ТРК	244-601-0304			185шт	Лоток водоотводный BetoMax Drive ЛВ–10.16.21-Б бетонный 40071	"Standartpark"	
Решетка водоприемная	27 / 602 0602		"Standartpark"				
Бетонная обойма				19.84 M³	Бетон кл.С12/15, W4, F50 ГОСТ 26633-2015		
Цементно-песча ная стяжка				6.08 m³	Цементно-песчаный раствор М100 ГОСТ 28013-2023		
Водопропускная труба	Ж/б круглые звенья (Звено круглое ЗК 1.100)			57nm	d-500мм,ГОСТ 24547-2016 Бетон B25 F300 W4	ГОСТ 35- 27.0-2016 Серия 3.501.1-144, Шифр 1484, 8.1	
Смотровой блок	Смотровой блок,перекрытый металлической решеткой			18шт	Смотровой блок ЛЖК-250 Бетон B25 F300 W4	ГОСТ 8020–2016 Серия 3.900.1–14.	
Дождеприёмник чугунный	Дождеприёмник чугунный ДБ ГОСТ 3634–2019			18шт	Дождеприёмник чугунный ДБ (ГОСТ 3634–2019)		
Портальная стенка оголовка	Бордюрный камень БР 100.30.15 –2шт на 1 оголовок			4шт	Борт. камень ГОСТ 6665–2023 тип БР 100.30.15 Бетон В 7.5 ГОСТ 26633–2015 F200 W5		


^{4.}Водоотводные лотки разрабатываются при технической поддержке "Стандартпарк" и соответствия продукции (водоотводных лотков) стандартам ISO 9001.


						2025-11-ΓΠ							
						Строительство автозаправочной станции, автогазозаправочной станции и магазина по адресу: область Абай, район							
						Урджарский, сельский округ Урджарский	Урджарский, сельский округ Урджарский, село Урджар, трасса АягцзБахты, Земельный участок №2 (без сметной документы)						
Изм.	Кол. уч.	Лист	N° док.	Подп.	Дата	АЯГУЗЬ ФХТЫ, ЈЕМЕЛЬНЫЙ УЧФСТОК №2 (ОЕЗ СМЕТНОЙ ООКУМЕНТЫ)							
				•			Стадия	Лист	Λυςποβ				
ГИП		Омаров Сторя		Quant	07.25	Генеральный план	РП	7					
Разра	ιδοπαл	ал Чигринова Уевер		Gelen	07.25		PII	7					
Пров		Омаров		Quapel	07.25		T00	"Интерсі					
	Н.контр.					Конструкции водоотводных сооружений.		пицензия					
Н.кон			Купальцева Е Жуу		04.25	сооружений.	№009275 om 11.07.2002г.						
				•		·	•	•	4.0				


^{1.}Траншея под ж/б арычные блоки, ж/б круглые звенья и оголовки разрабатываются до отметки подошвы подушки.

^{2.}Поверхность круглых звеньев обмазываются битумом за 2 раза.

^{3.}Поверхности оголовков лотковых звеньев,соприкасающиеся с землей также смазываются битумом

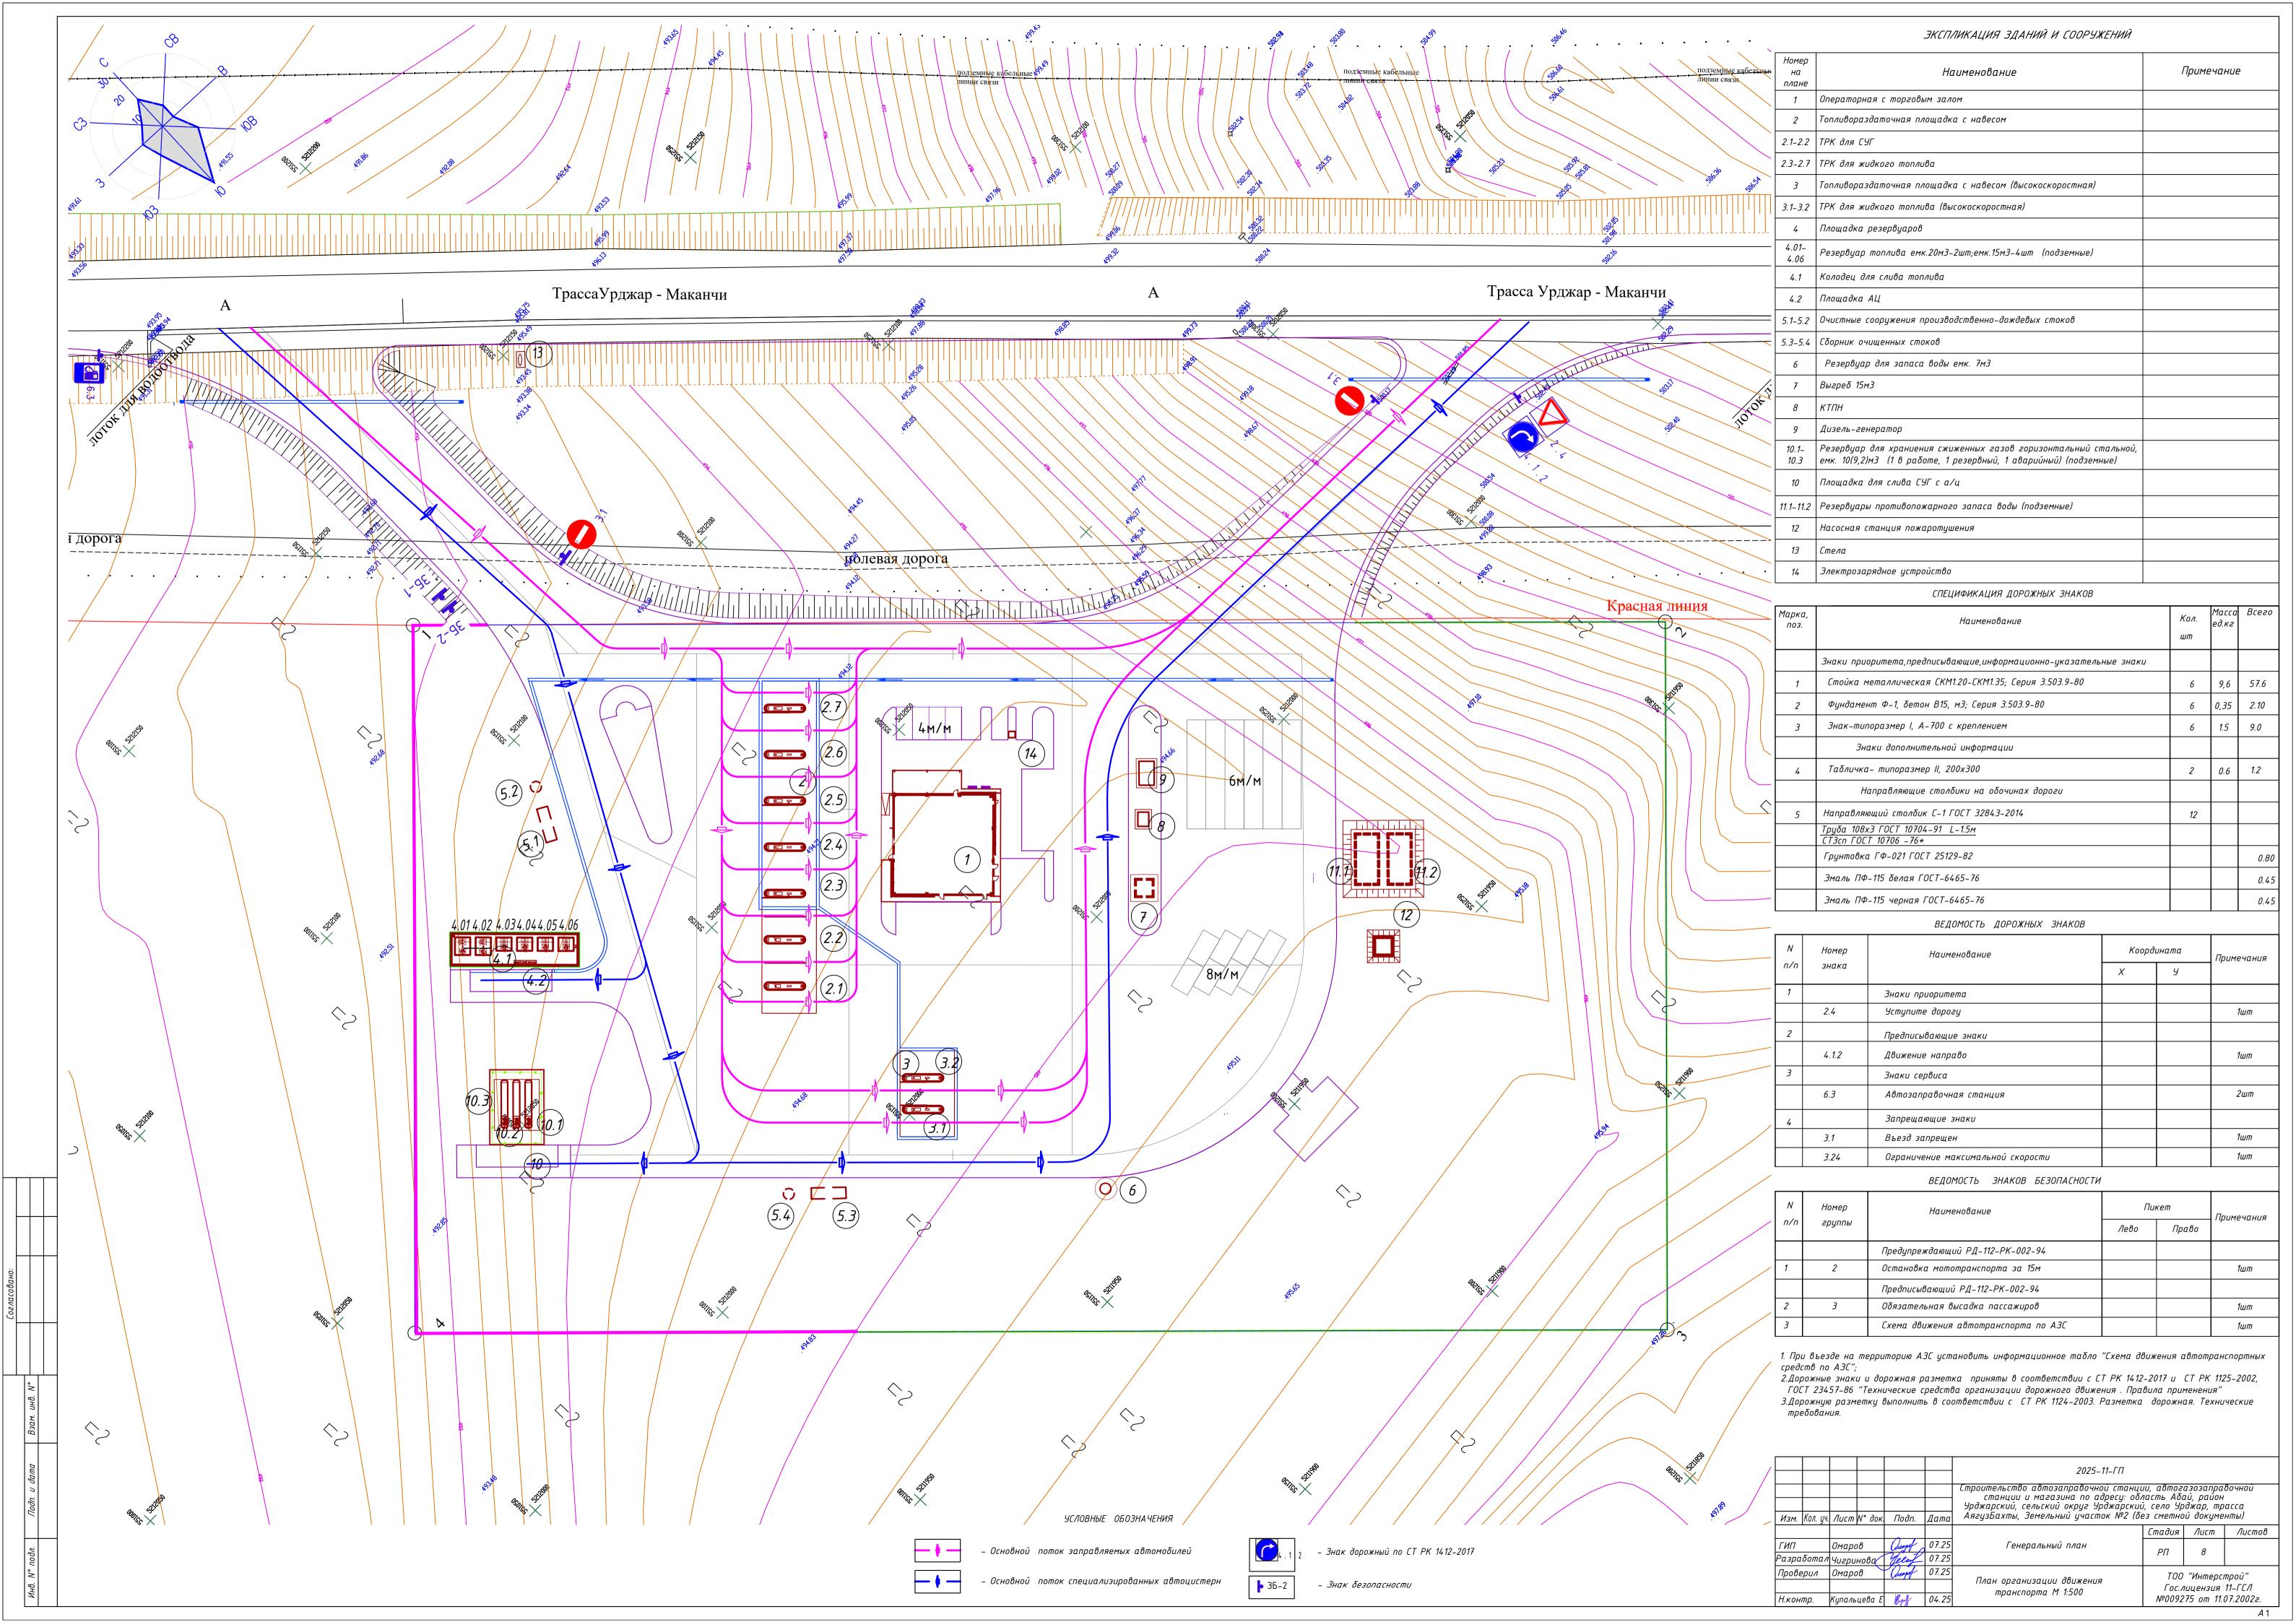

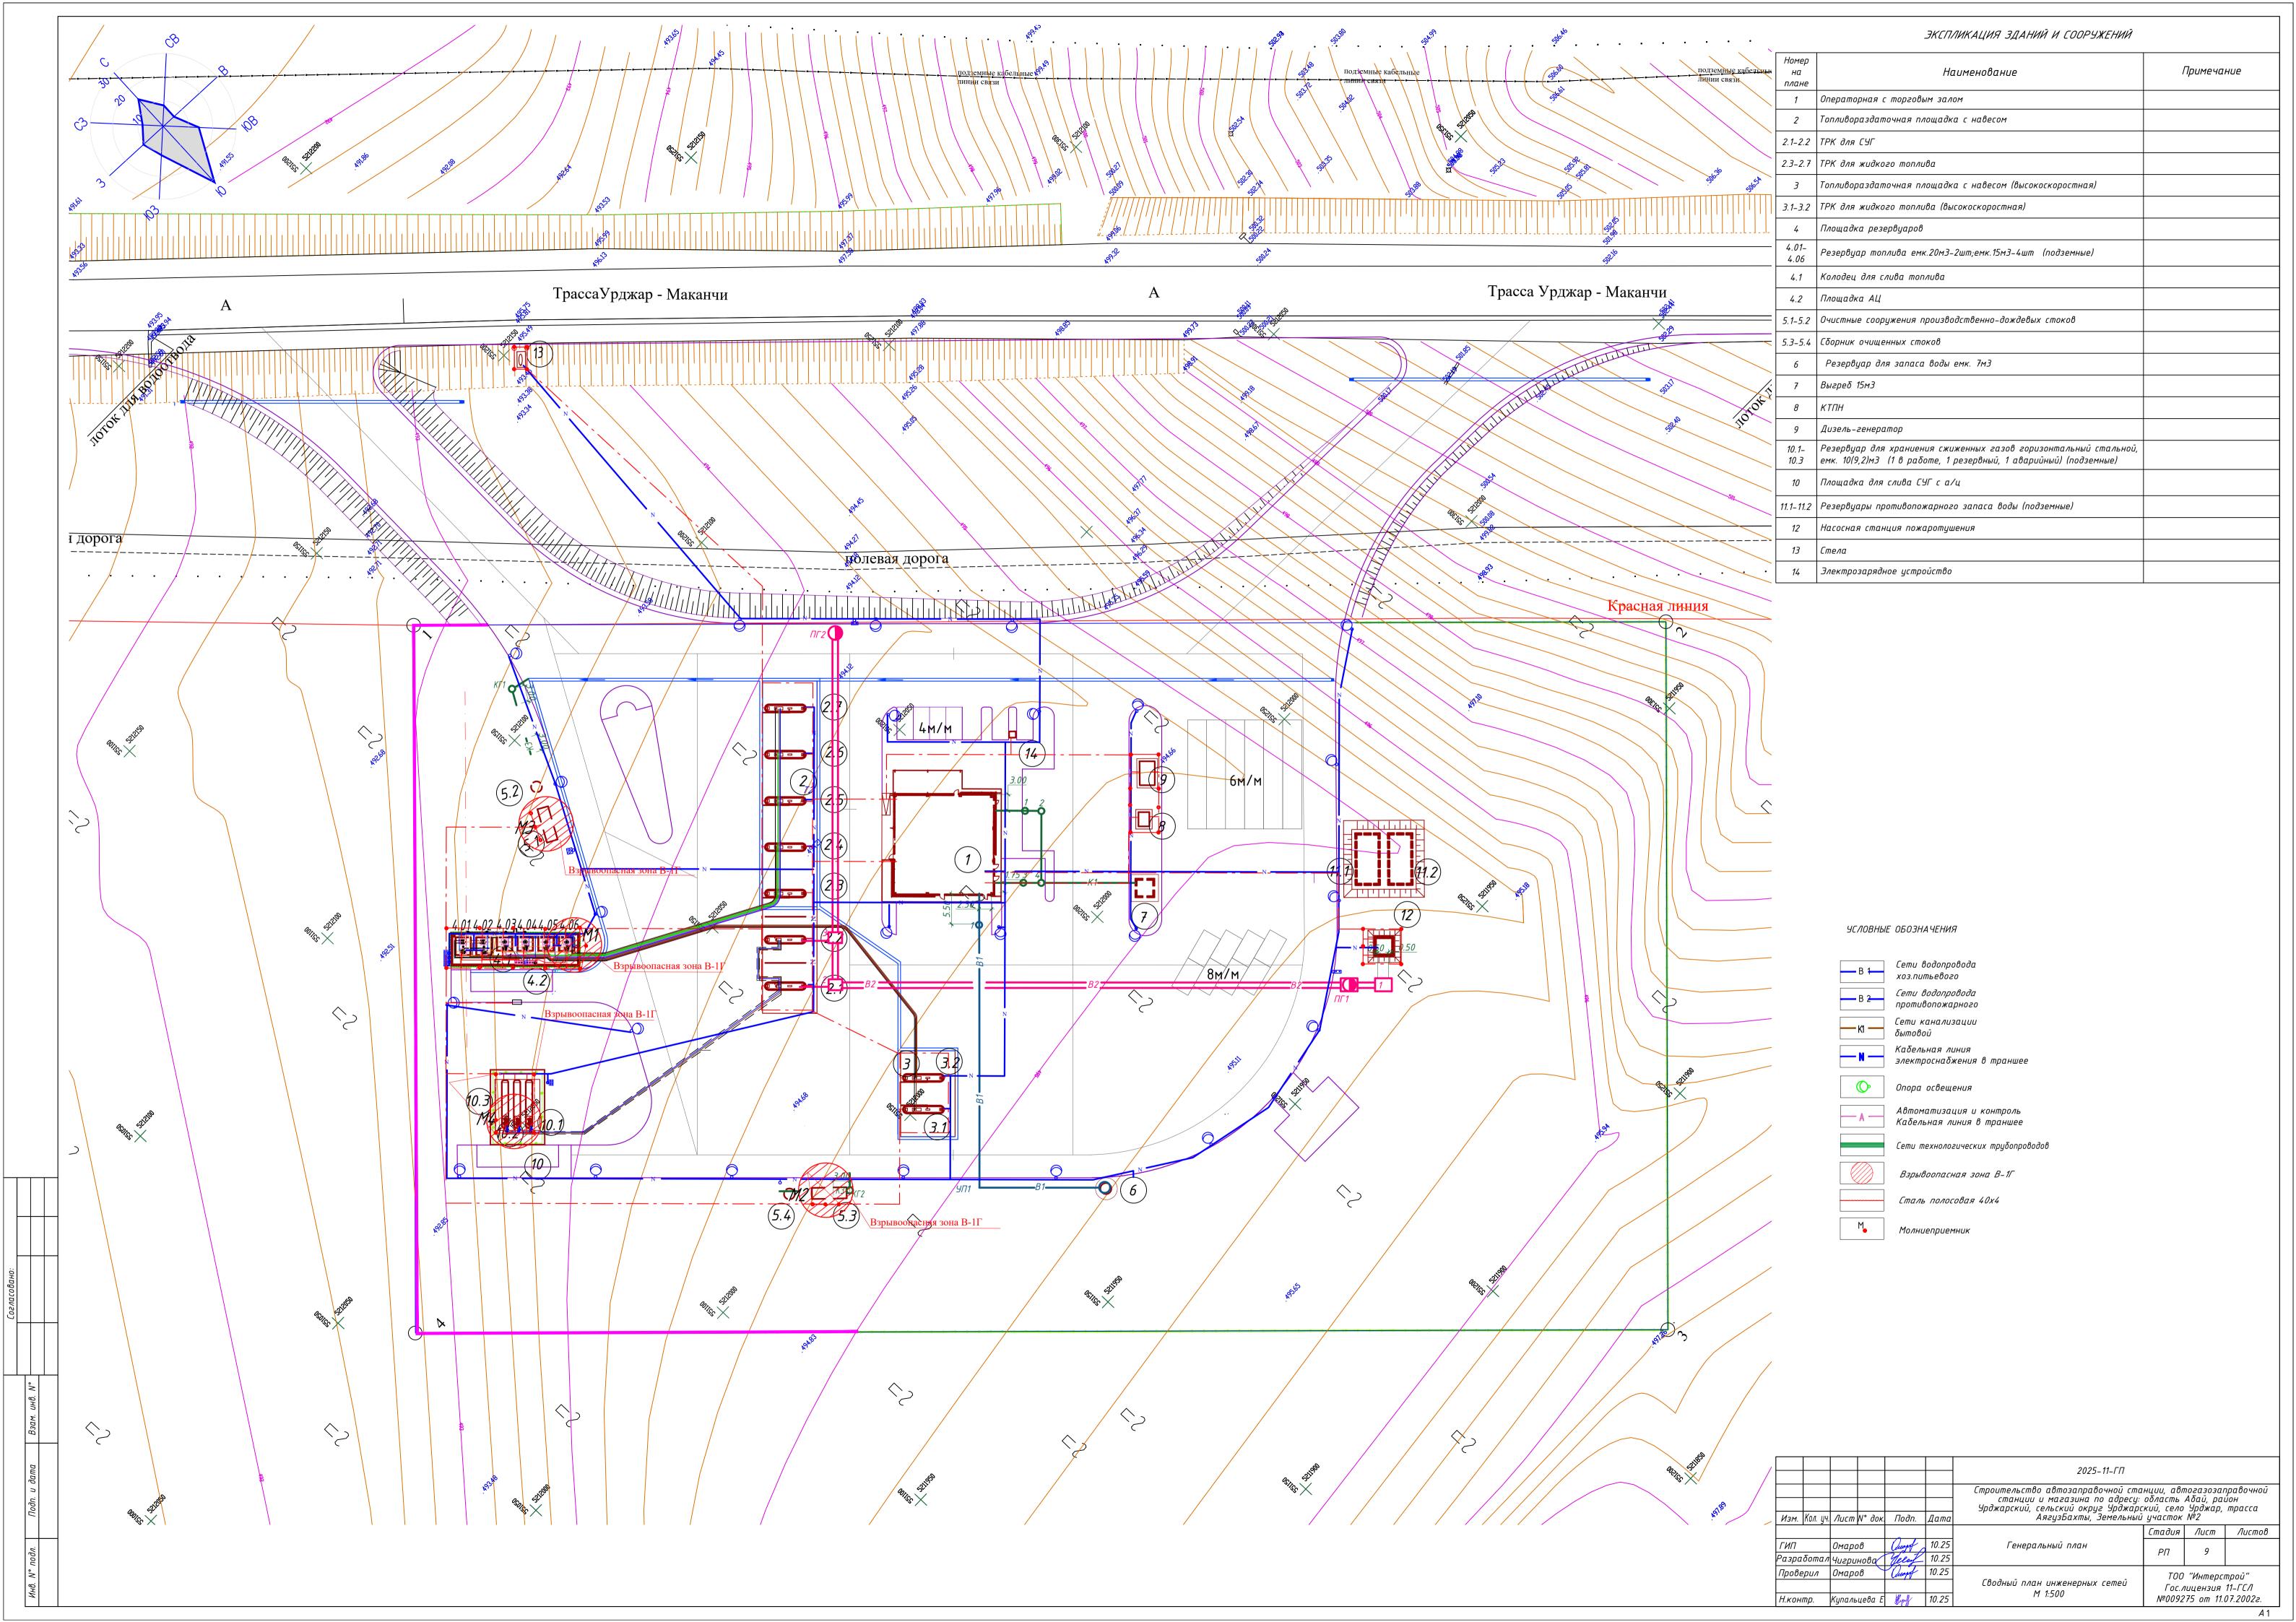

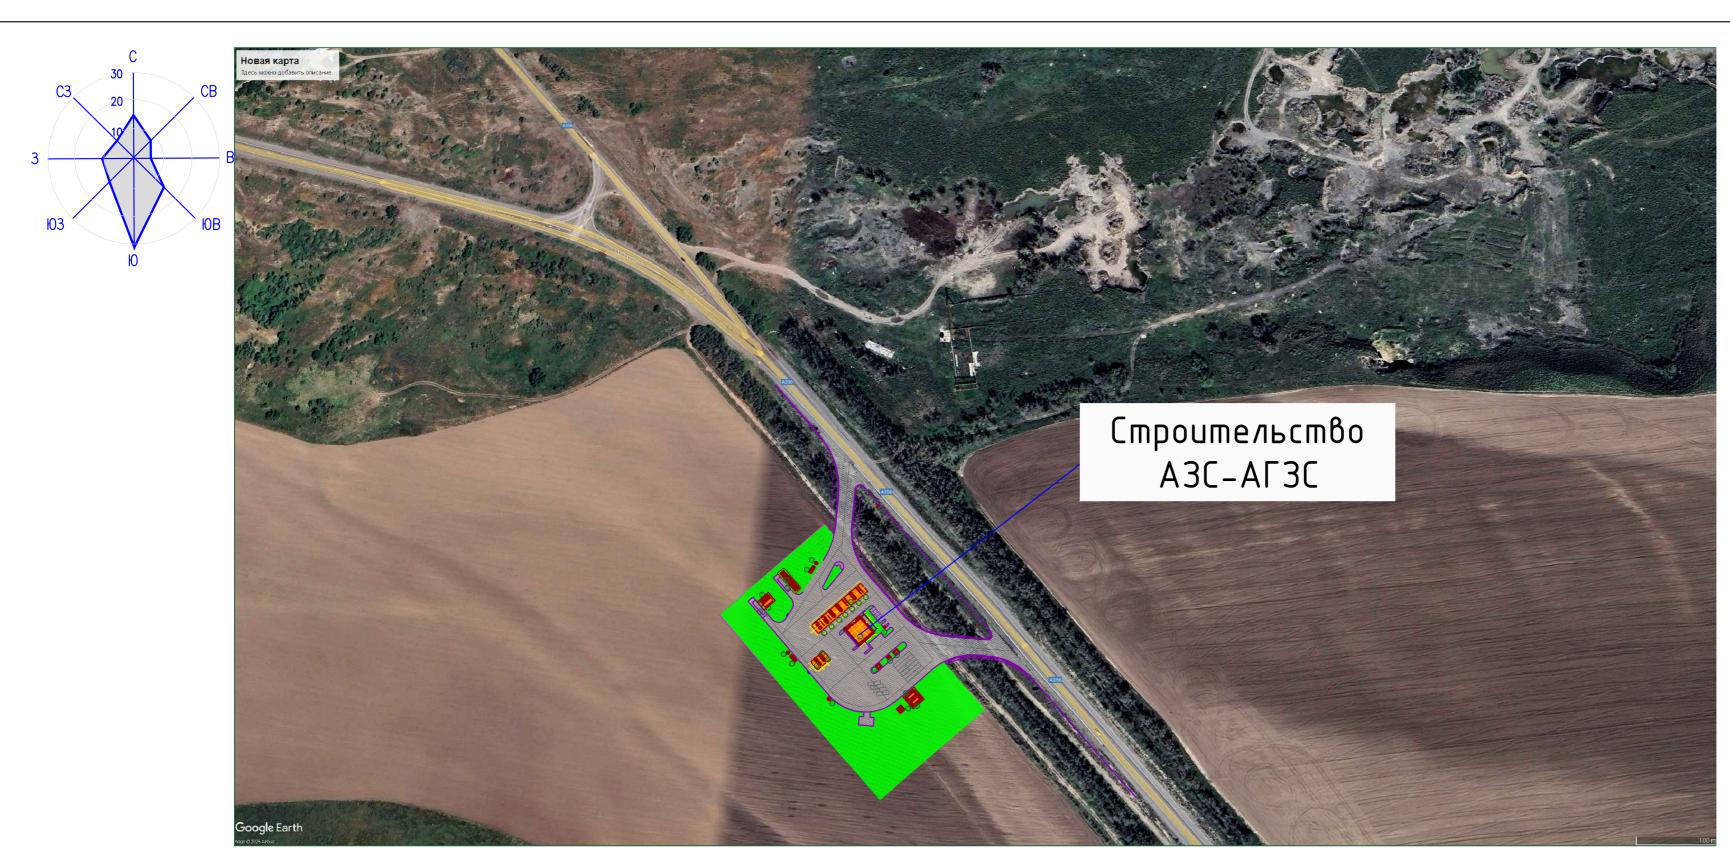



Строительство АЗС-АГЗС

				2025-11-ΓΠ			
Изм. Кол. ич	Лист N° док.	Подп.	Дата	Строительство автозаправочной станции, автогазозаправочной станции, автогазозаправочной станции, автогазозаправочной станции, автога Абай, район Урджарский, сельский округ Урджарский, село Урджар, трасса АягузБахты, Земельный участок №2 (без сметной документы)			
					Стадия	Лист	Листов
ГИП	Омаров	Quapt	07.25	Генеральный план	РП	10	
Ραзραδοπα/	Чигринова (Geleit	07.25		PII	10	
Проверил	Омаров	Quapel	07.25		ТОО "Интерстроū" Гос.лицензия 11-ГСЛ №009275 от 11.07.2002г.		
		,		Ситуационный план			
Н.контр.	Купальцева Е	Lynf	04.25	M 1:5000			