

# РАБОЧИЙ ПРОЕКТ

*UDM/ДП-РП/UBRL-F/105781* 

«Многоквартирный жилой комплекс с паркингом, детский сад, расположенные по адресу: г. Астана, район Нұра, пр. Ұлы Дала, уч. 20. 3 очередь строительства» (Без наружных инженерных сетей)

ТОМ III ГЛ Генеральный план



# РАБОЧИЙ ПРОЕКТ

*UDM/ДП-РП/UBRL-F/105781* 

«Многоквартирный жилой комплекс с паркингом, детский сад, расположенные по адресу: г. Астана, район Нұра, пр. Ұлы Дала, уч. 20. 3 очередь строительства» (Без наружных инженерных сетей)

ТОМ III Г/7 Генеральный план



Проектировщик: TOO "TS Jobalau"

г. Астана 2025г.

-Задания на проектирование, утвержденного заказчиком;

-Акта на право временного землепользования на участок, кадастровый номер: 21:335:125:6885;

-Топографической съемки выполненной ТОО "ГеоТерр" от 02.06.2025;

-Эскизного проекта, согласованного ГУ УАГиЗО г. Астана от 08.08.2025; -Архитектурно-планировочного задания KZ85VUA01745422 от 20.06.2025; а также, конструктивных решений и решений архитектурно-строительной

Место для строительства жилого комплекса расположено в свободной от застройки зоне на юго-западе города.

Эксплуатируемая кровля паркинга оборудована проездом для пожарной техники согласно п.15.4 СНиП РК 3.01-01Ас-2007 и п.44 Технического регламента "Общие требования к пожарной безопасности". Рампа с уклоном 1:10 (п.13.3.38) 10.07 обеспечивает въезд, ширина проезда — 6 м (п.15.5 CHuП PK 3.01–01Ac-2007\*). Покрытие выполнено из твёрдых материалов и газонной решётки

(п.46 Технического регламента "Общие требования к пожарной безопасности"). Проезды обеспечивают достип пожарных машин ко всем блокам и помещениям 🚽 комплекса (n.39 Технического регламента "Общие требования к пожарной

дов довательный строенные помещения с отдельными выходами, покрытие входны красных линий (п.4.3.4 СП РК 3.01–101–2013). Транспортные и пешеходные связи размещены встроенные помещения с отдельными выходами, покрытие входных зон — из брусчатки.

На кровле паркинга устроено дворовое пространство с детскими, спортивными и зонами отдыха. Площадки размещены с соблюдением расстояний ,a от окон (п.6.1.9CHuП РК 3.01.01Ac-2007). Предусмотрено уличное освещение и малые архитектурные формы по УСН РК 8.02-03-2025.

10.25 Вертикальная планировка выполнена по данным ПДП и топографии с обеспечением водоотвода в городские сети. Водоотведение с эксплуатируемой кровли — через воронки по иклонам покрытий. Принята абсолютная отметка – 346.50 (Балтийская система).

> Свободные территории озеленены — газоны, деревья, кустарники. Газонная решетка используется в местах пожарного проезда и на открытых парковках (п.45Технического регламента "Общие требования к пожарной безопасности"). Покрытия — асфальтобетон, брусчатка; на кровле — брусчатка и тартан.

Осипович , Амиров Б. Бердыгали Для ТБО предусмотрена контейнерная площадка на 4 контейнера, удалённая от окон на 20–100 м (п.6.2.11СНиП РК 3.01.01Ас-2007). Обеспечен доступ маломобильных групп: входы без крылец с плавным подъёмом (п.4.3.2.18СП РК 3.06–101–2012), предусмотрены лифты до всех уровней, а также пандусы с уклоном 5% (п.4.3.1.14CП PK 3.06-101-2012).

> Плотность жилой застройки: 39768,47 m2 / 1,3453 ra = 29 561 m2/ra. S общ. - 39768,47 м2 (общая площадь здания) S ичастка – 1,3453 га (площадь участка) Согласно таблице 6.1, СНиП РК 3.01-01Ас-2007, застройка многоквартирными многоэтажными жилыми домами в примагистральных территориях 20-30 тыс.м2/га

#### Технико-экономические показатели по генплану

Nº	Наименование	Ед. изм	Кол-во	Прим.
	Площадь участка	sa	4,7921	
1	Площадь участка га 4,7921 Площадь в границах очередности роектирования Площадь застройки, в т.ч.: м² 8768,12 Площадь застройки жилых блоков м² 3746,23 Площадь застройки паркинга м² 5021,89 —площадь покрытий м² 3031,59 —площадь озеленения м² 1990,3		100%	
2	Площадь застройки, в т.ч.:	M <sup>2</sup>	8768,12	65,2%
		M <sup>2</sup>	3746,23	-
2.2	площадь застройки паркинга	M <sup>2</sup>	5021,89	_
	-площадь покрытий	M <sup>2</sup>	3031,59	_
	-площадь озеленения	M <sup>2</sup>	1990,3	15%
3	Площадь покрытий	M <sup>2</sup>	3029,95	22,5%
4	Площадь озеленения	M <sup>2</sup>	1654,93	12,3%

Придомовая территория 13453 м2 – 3746,23 м2 = 9706,77 м2

Расчет количества жителей 13 685,68 м2 (общая жилая площадь) /15 м2 (IV класс жилья) = 912 жителей

Уровень озелененности территории застройки: Согласно п. 6.5 СП РК 3.01-101-2013, не менее 25% по проекту –– 3645,23 м2, что составляет 27,3%

Площадки для игр детей:

- из расчёта 0.5-0.7 м2 на жителя (912чел.), - составляет 456 - 638,4 м2, согласно п.4.12.4 СП РК 3.01-105-2013\*. По проекту - 483,9 м2. Площадки для отдыха:

из расчёта 0.1-0.2 м2 на жителя (912чел.), – составляет 91,2 – 182,4 м2, согласно п.4.12.17 СП РК 3.01-105-2013\*. По проекту - 162 м2.

Расчет парковочных мест

- для жителей: 389 кв × 0,5 = 195 м/м, таб. 1, СП РК 3.02-101-2012
- 2. для гостей: 912 ÷ 1000 × 40 = 37 м/м, 4.4.7.5 СП РК 3.02-101-2012
- для офисных помещений: 2157,68 ÷ 70 = 31 м/м, СНиП РК 3.01-01Ac-2007\*

Всего: 195 + 37 + 31 = 263 м/мест необходимо.

По проекту количество парковочных мест составляет: паркинг 219 м/мест, в том числе 7м/мест для МГН; открытые парковки 44 м/мест, в том числе 4 м/мест для МГН; Всего: 263 м/мест, в том числе 11 м/мест для МГН.

Расчет количества мисорных контейнеров:

Согласно решению маслихата города Астаны от 18 марта 2025 года № 283/35–VİII Нормы образования и накопления коммунальных отходов Астанs на 1 чел-2.16 м3 в год.

912чел. Х 2.16 = 1969,92 м3 /365 = 5,4 м3 в день.

вывоз мусора предусмотрен ежедневно.

в проекте: 2 контейнера х 3 м3 = 6 м3 в день

### Ведомость ссылочных и поилагаемых докиментов

Ведомость чертежей основного комплекта ГП

Наименование

План покрытий проездов, тротиаров и площадок

План расстановки малых архитектурных форм

Примечание

M1:10000

M1:500

M1:500

Νº

ГП-1

ГП-4

ГП-5

ГП-8

ГП-10

Обшие данные

Ситиационная схема

План земляных масс

План организации рельефа

Дендроплогический план

Конструкции покрытий

Конструкции покрытий

Разбивочный план

Обозначение	Наименование ссылочных документов	
om 17 a8zycma 2021 zoða №405	Технический регламент "Общие требования к пожарной безопасности"	
	Градостроительство. Планировка и застройка городских и сельских населенных пунктов	
TULT 21.508-93	Правила выполнения рабочей документации генеральных планов предприятий, сооружений и жилищно-гражданских объектов Пожарная безопасность зданий и	
1 1 PK / 0 / 10 1 /0 1/.	Пожарная безопасность зданий и сооружений	
СП РК 3.03-105-2014	Стоянки автомобилей	
	Проектирование зданий и сооружений с учетом доступности для маломобильных групп населения. Общие положения	
ΓΟCT 21.204-2002	Условные графические обозначения и изображения элементов генеральных планов и сооружений транспорта	
СНиП РК 3.01-01Ac-2007	Планировка и застройка города Астаны	
СП РК 3.02-101-2012	Здания жилые многоквартирные	
СП РК 3.02-109-2012	Многофункциональные здания и комплексы	

Настоящий проект выполнен в соответствии с действующими нормами, правилами и стандартами, в том числе и по взрыво- и пожаробезопасности Республики Казахстан, которые обеспечивают безопаснию эксплуатацию объекта при соблюдении предусмотренных рабочими чертежами мероприятий, а так же учитывает потребности МГН.

Главный инженер проекта:


فافاف


дата ⊐


Инв. И подп.





						UDM/ДП-РП/UBRL-F/105781-ГП			
Изм.	Кол.уч	Лист	Док.	Подп.	Дата	«Многоквартирный жилой комплекс с паркингом, детский сад, расположенные по адресу: г. Астана, район Нұра, пр. Ұлы Дала, уч 20. З очередь строительства» (Без наружных инженерных сетей,			
							Стадия	Лист	Листов
ГИП		Майка	нов Д	ator	05.25.	Генеральный план	РΠ	1	10
ΓΑΠ		Амиро	βБ.	6/5	05.25.		FII	,	70
Н.ко	Н.контр.		ексултанов 205		05.25.			T00 #T0	
Разр	Разраб.		Жумагул Е. Уш (		05.25.	Общие данные	<b>1</b>	TOO "TS Jobalau" ГС/I №0017928	
Пров	ерил	Курман	газинов	form	05.25.		IGUOBALAU	1 C/1 N-001/720	

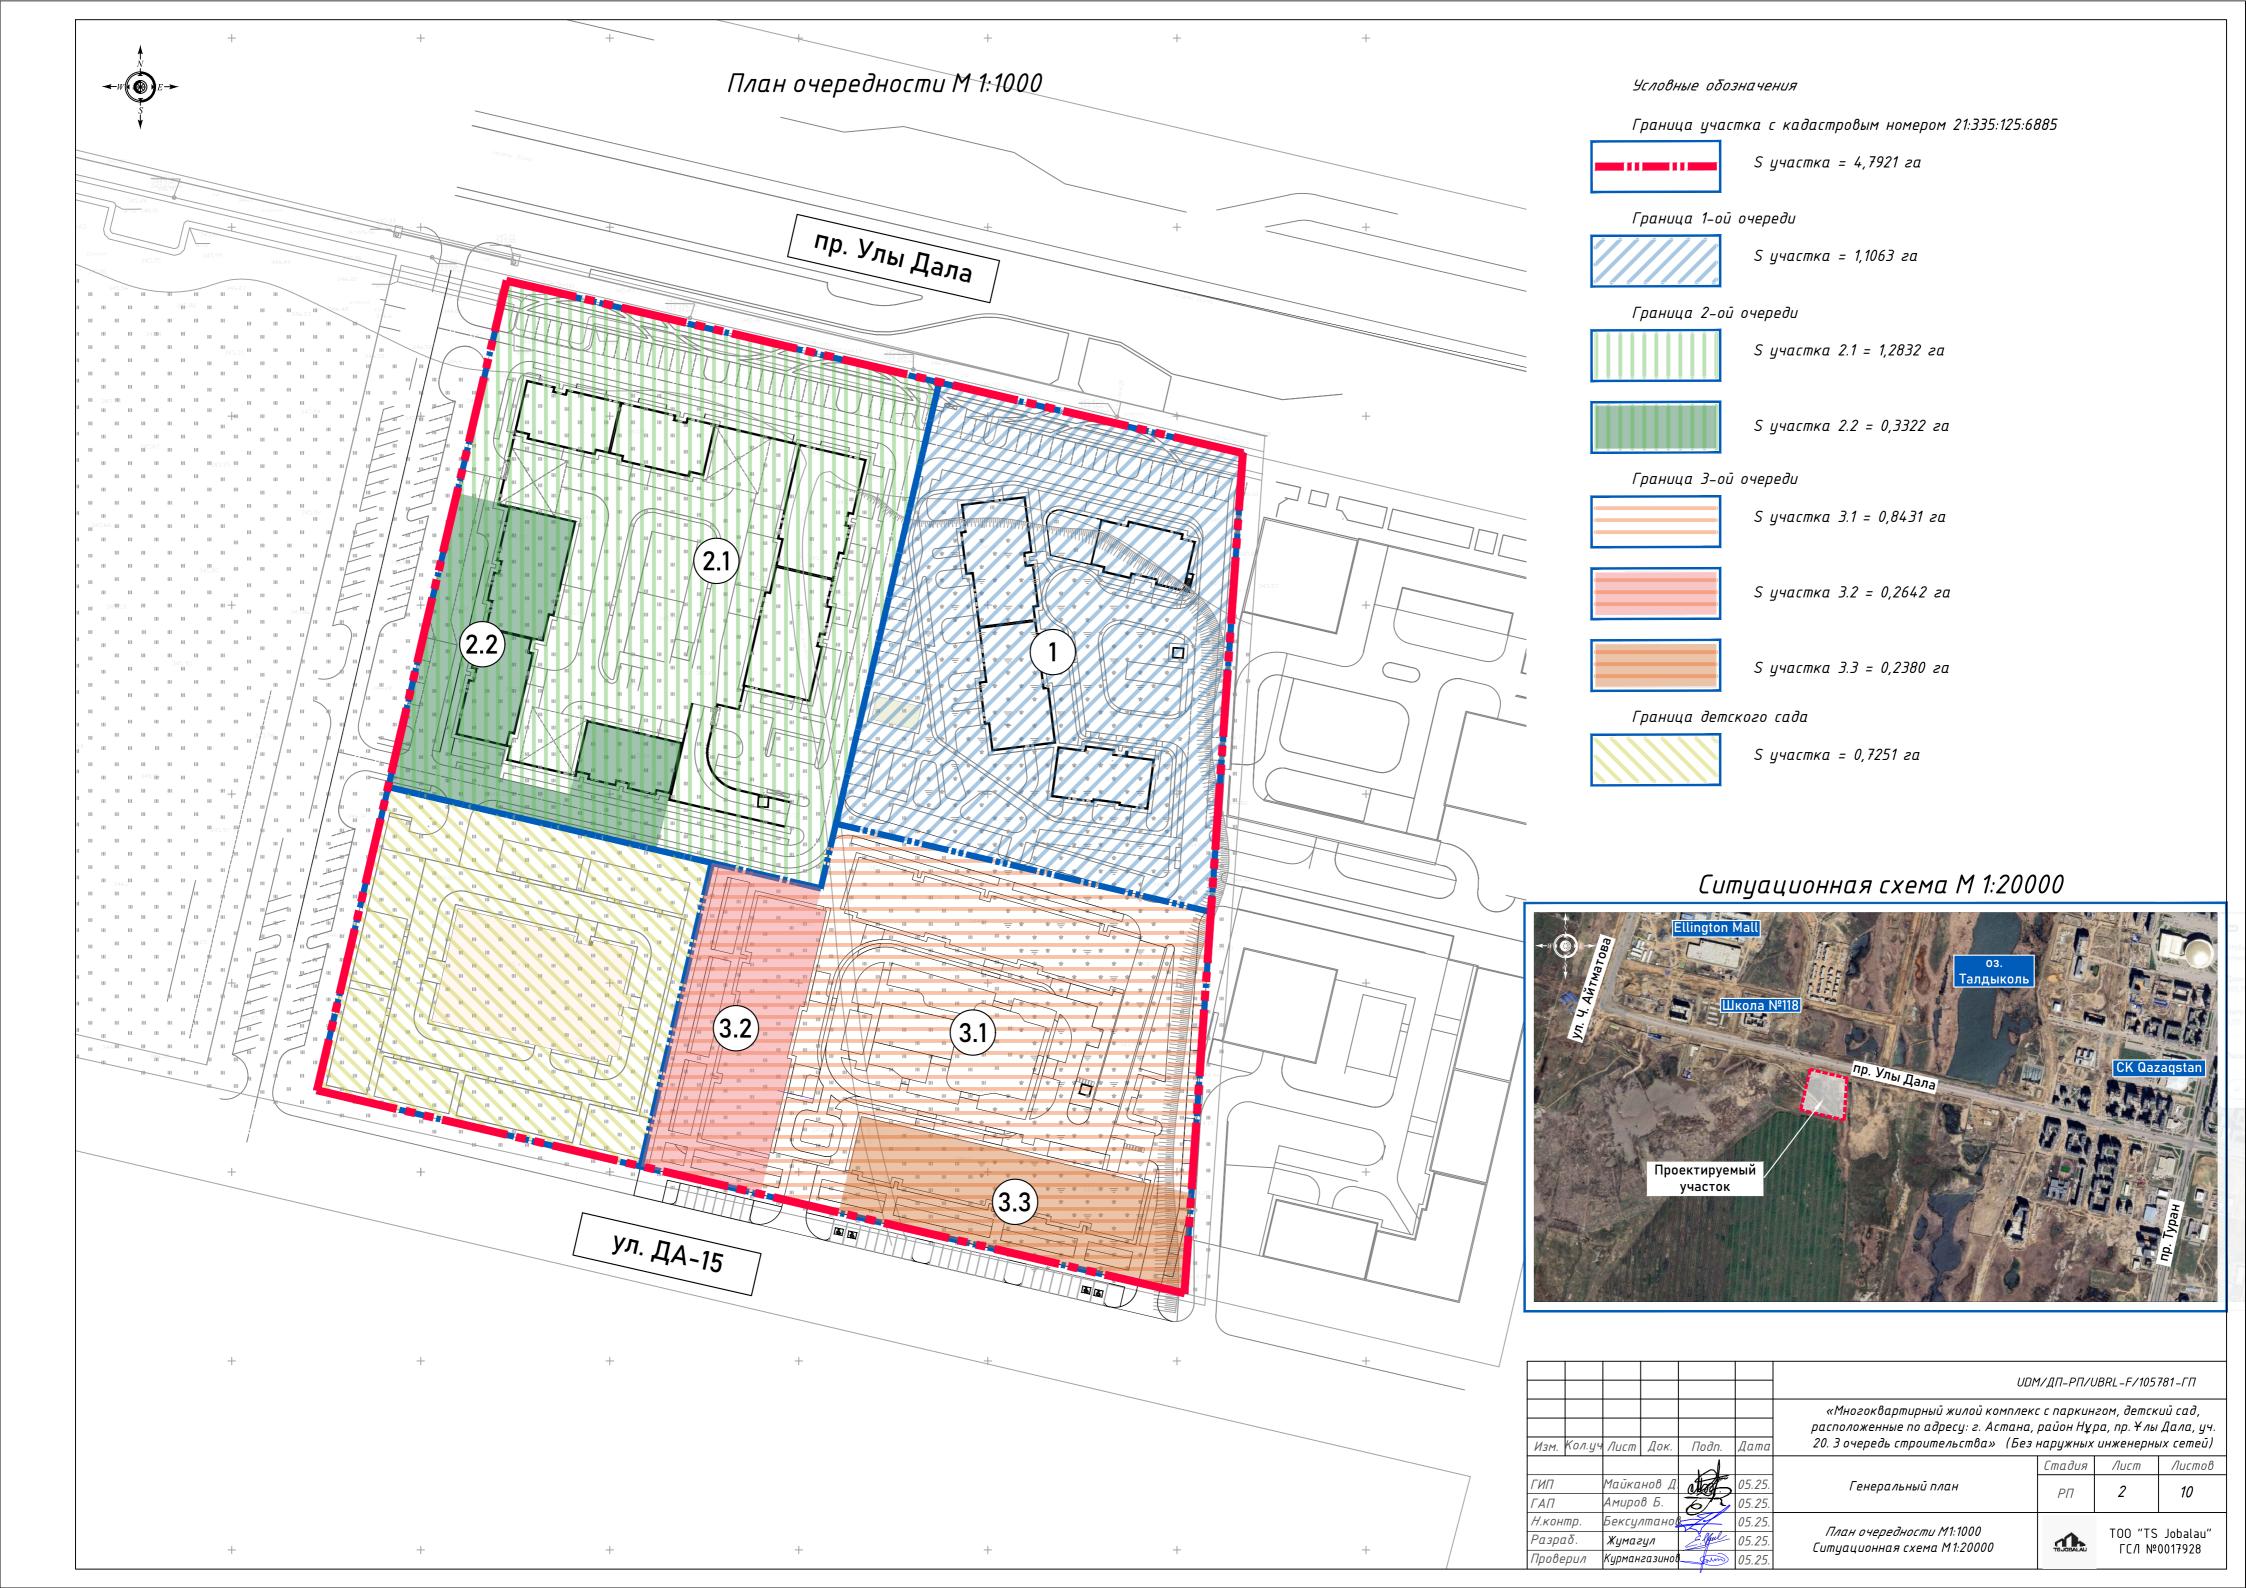


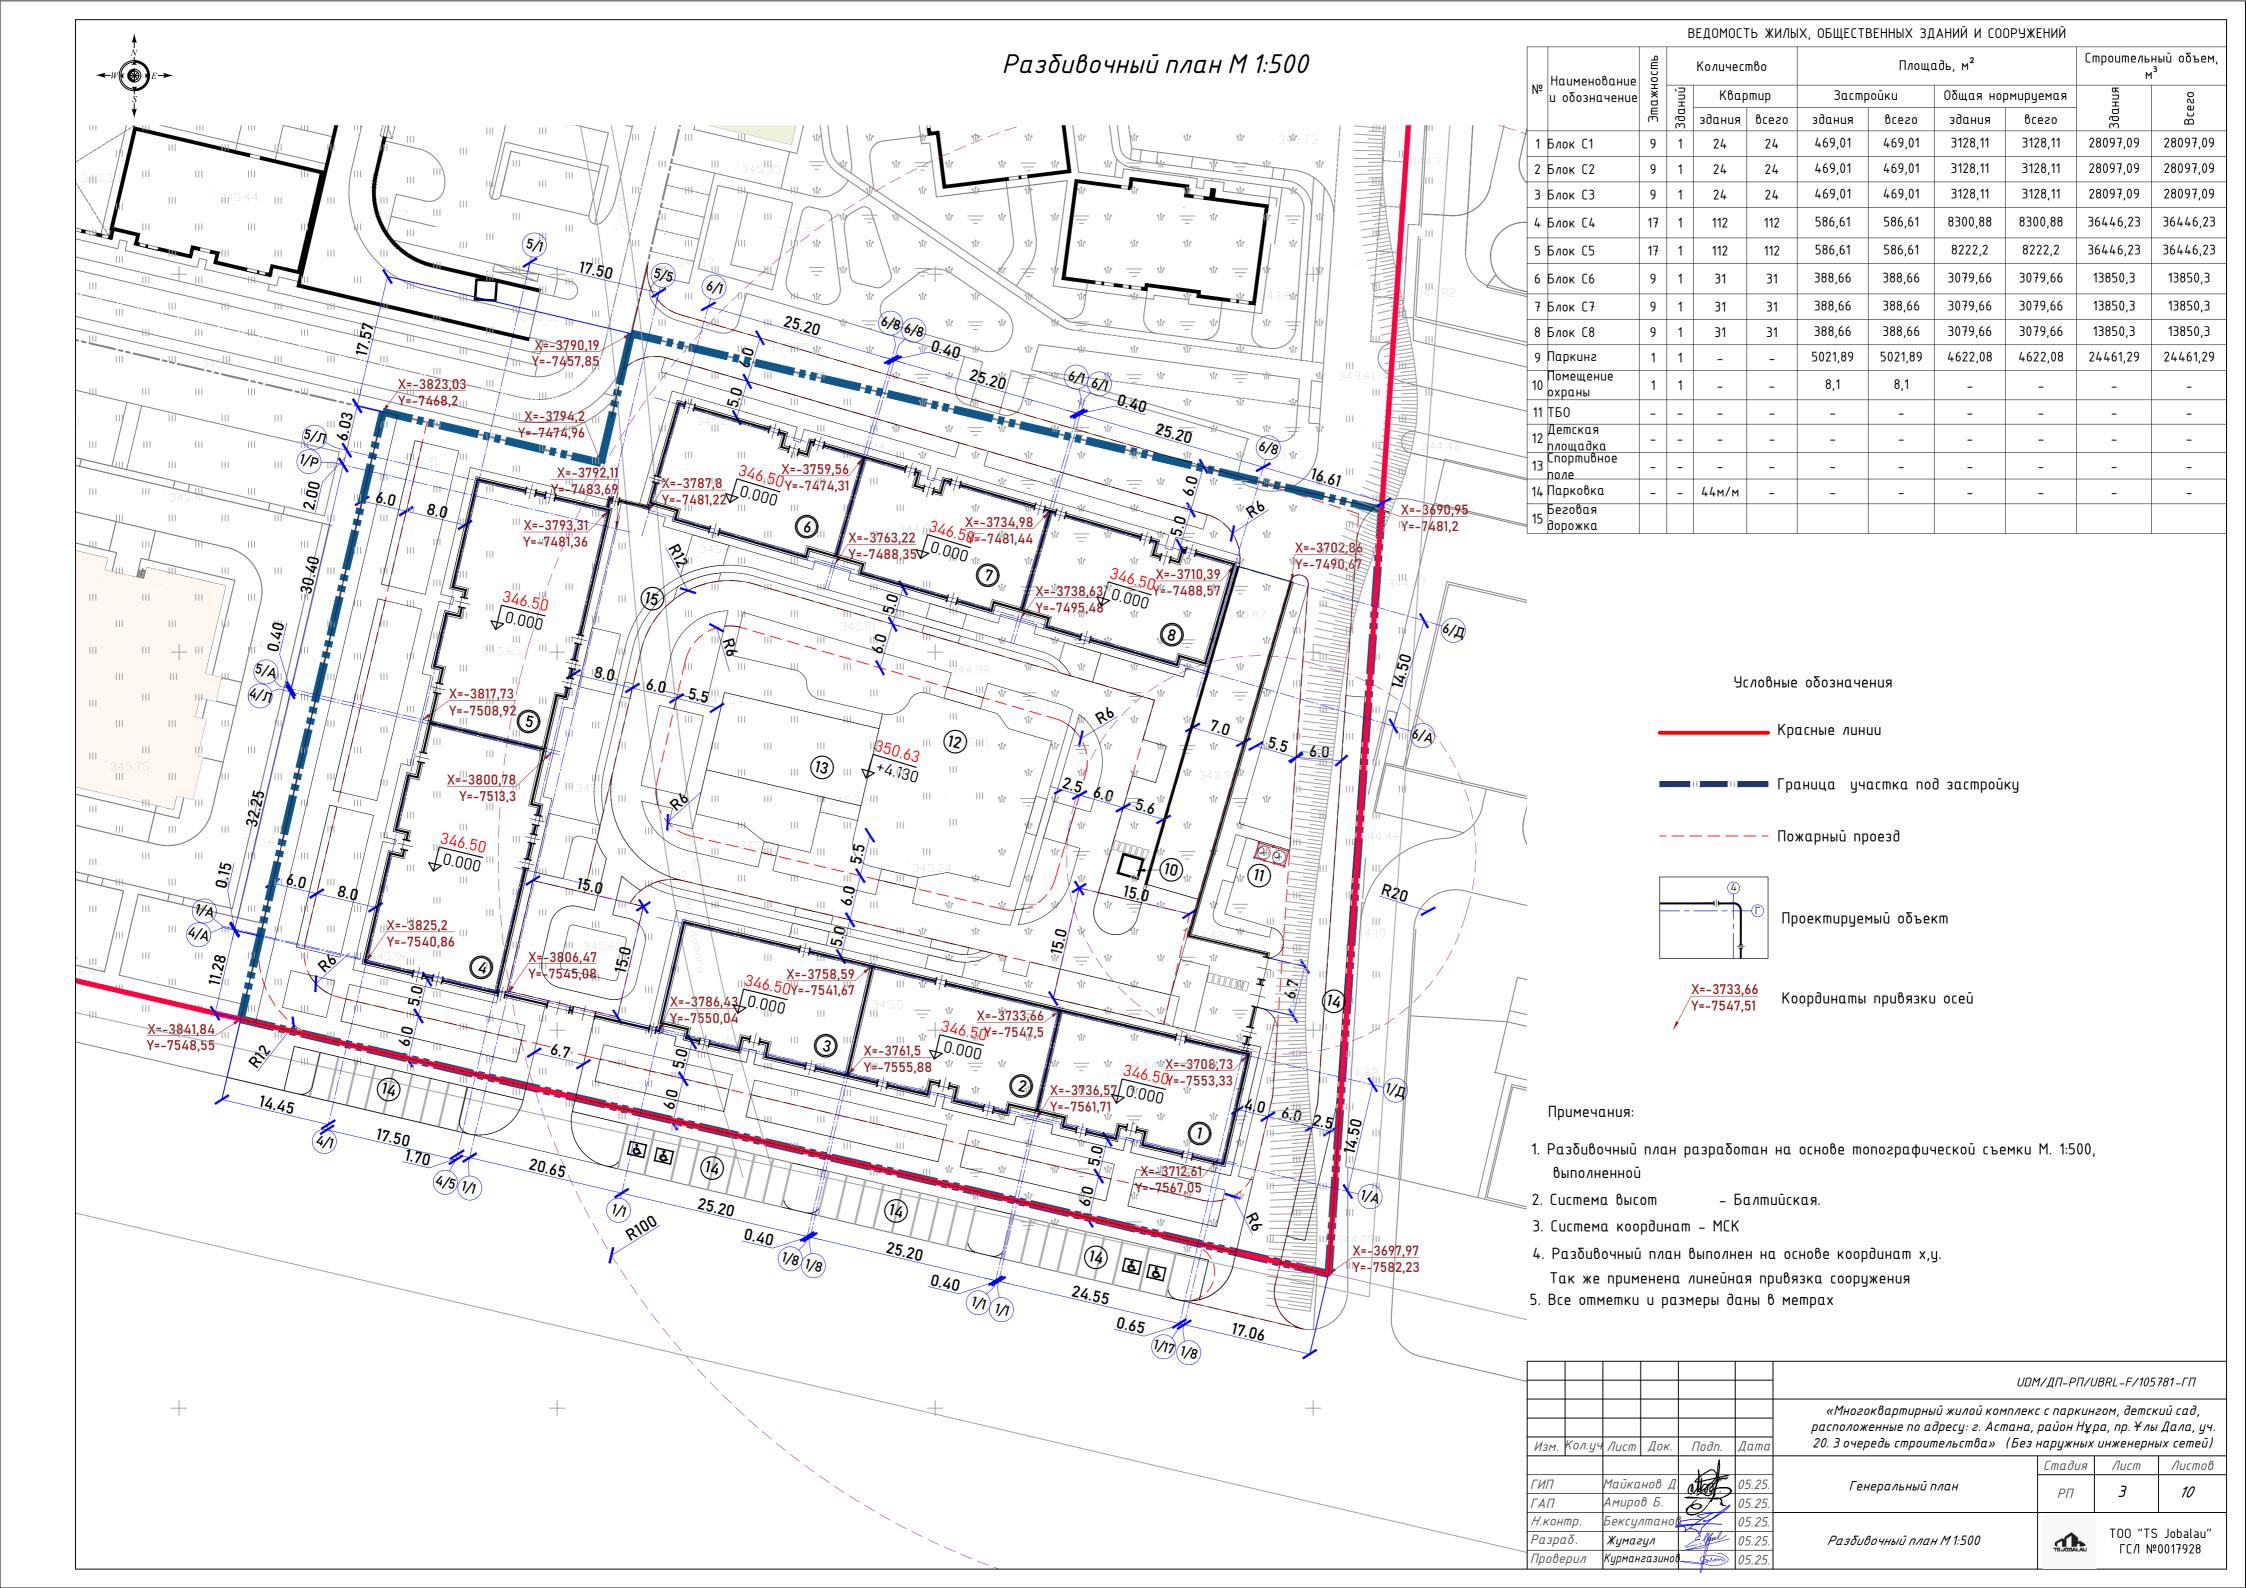


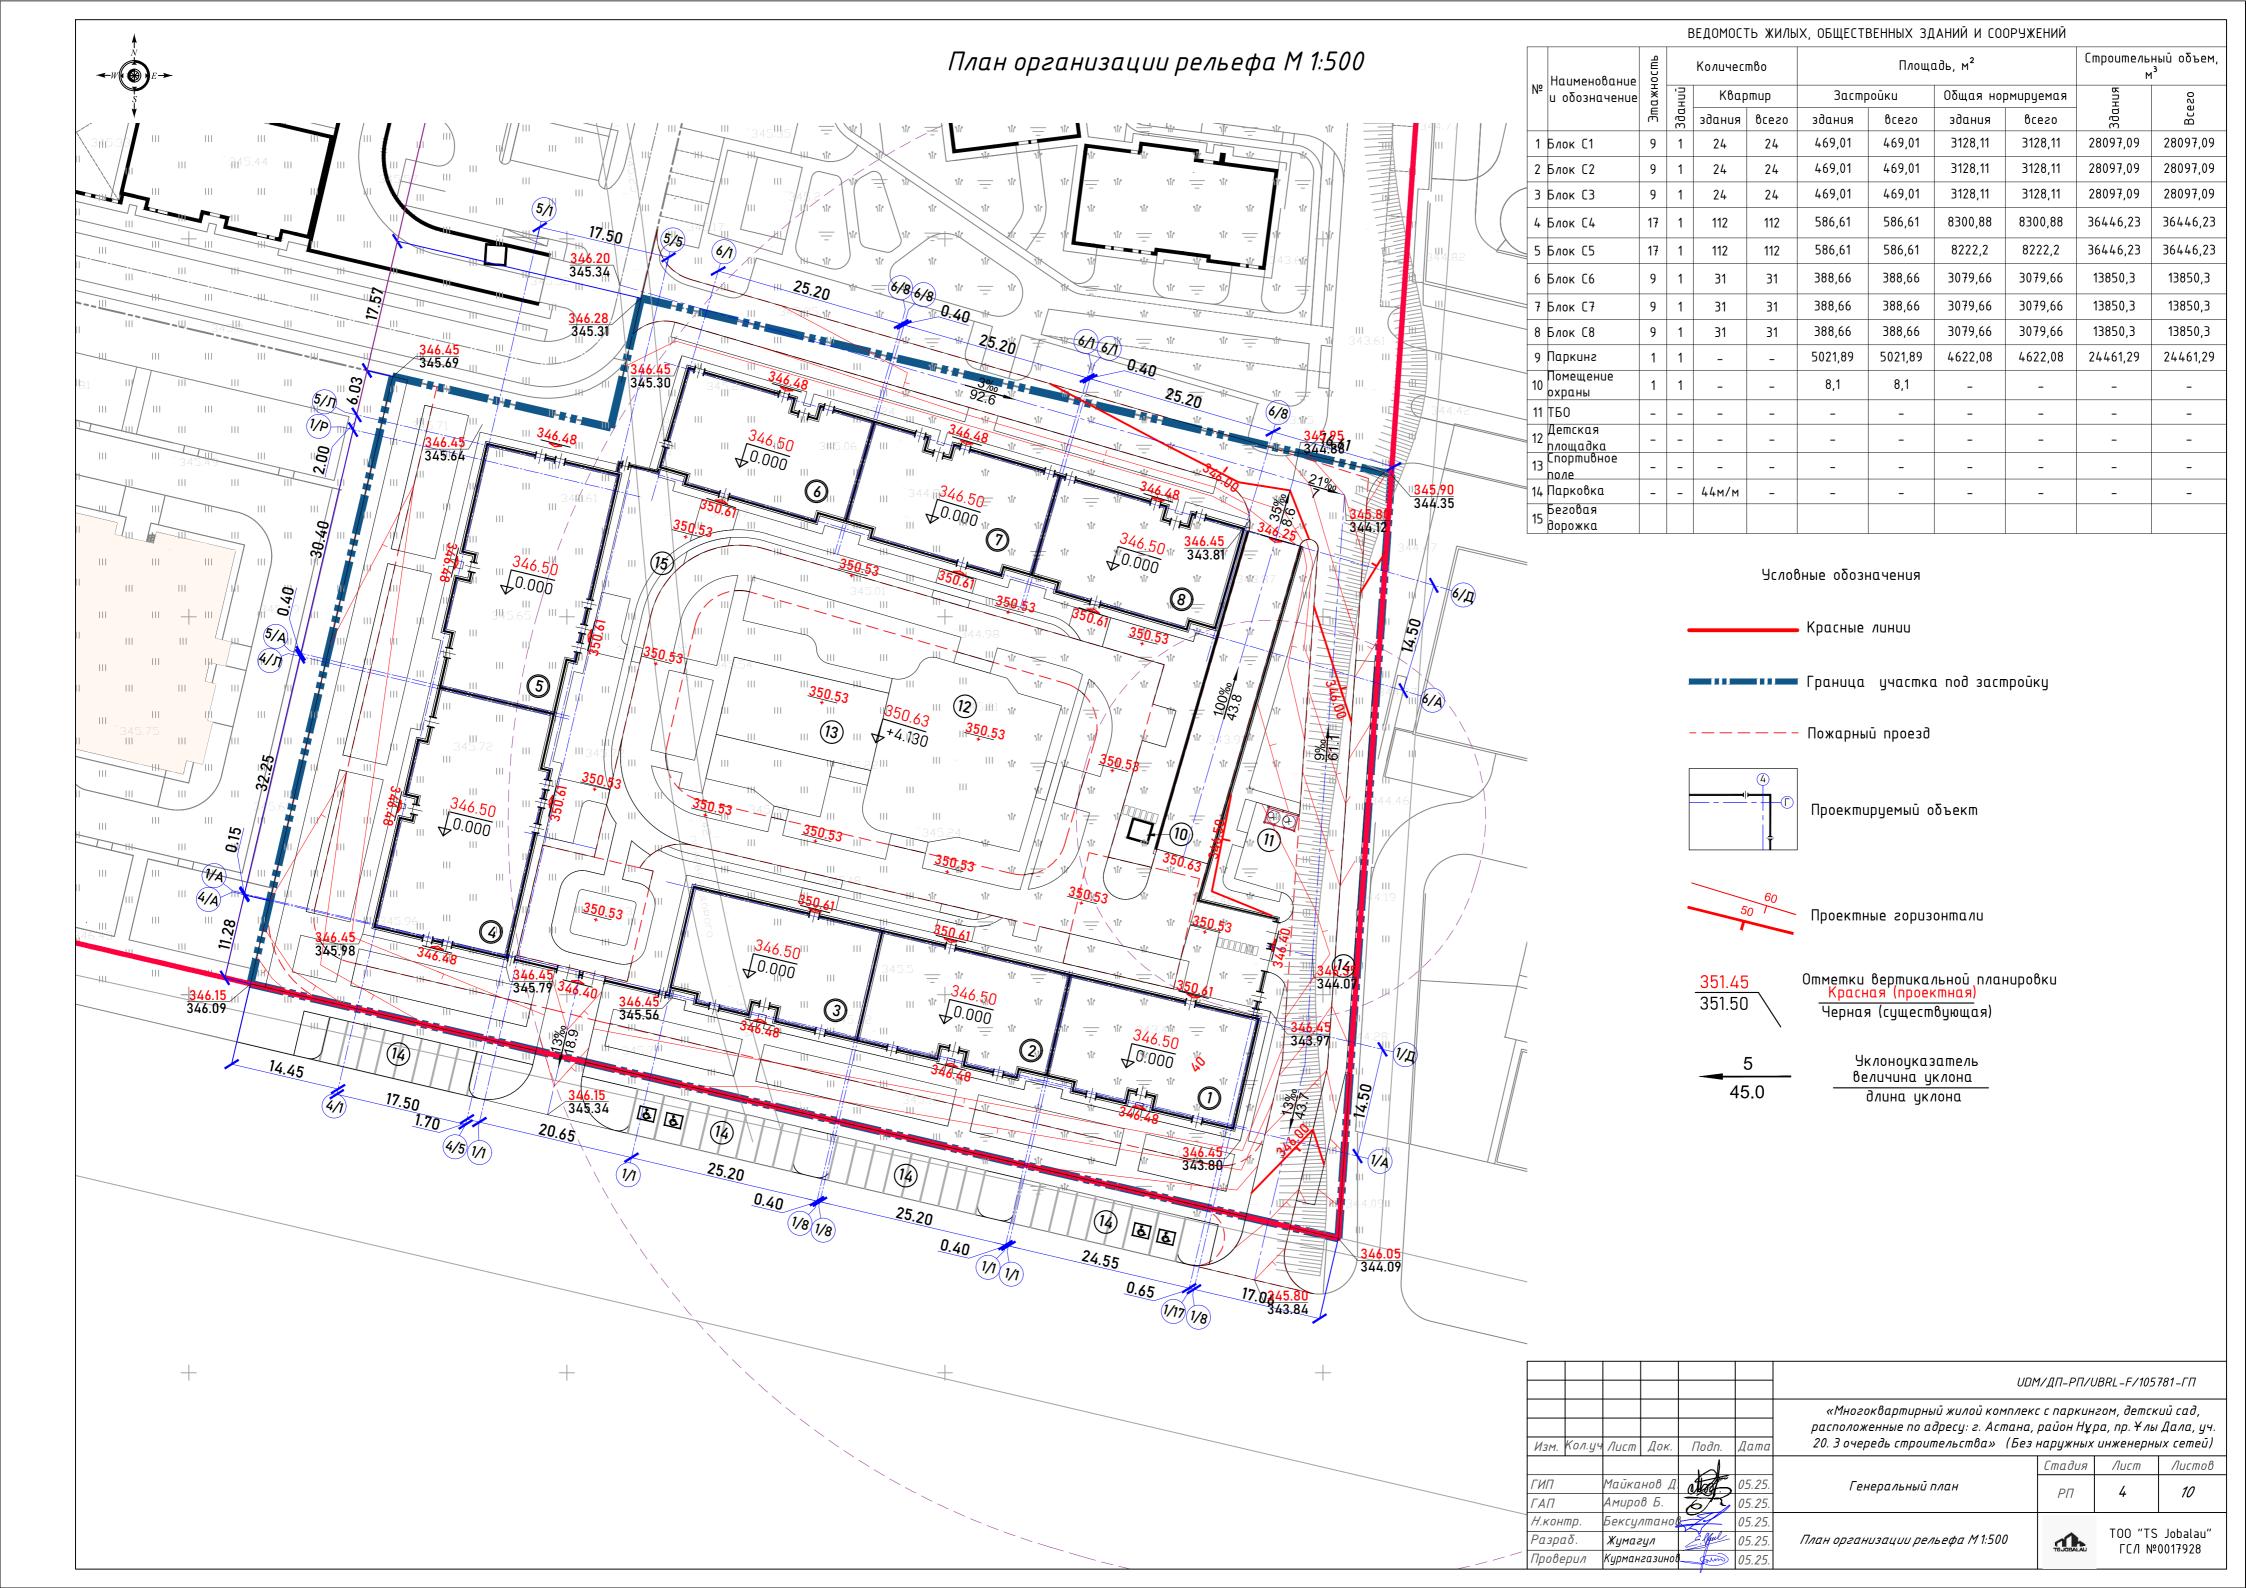


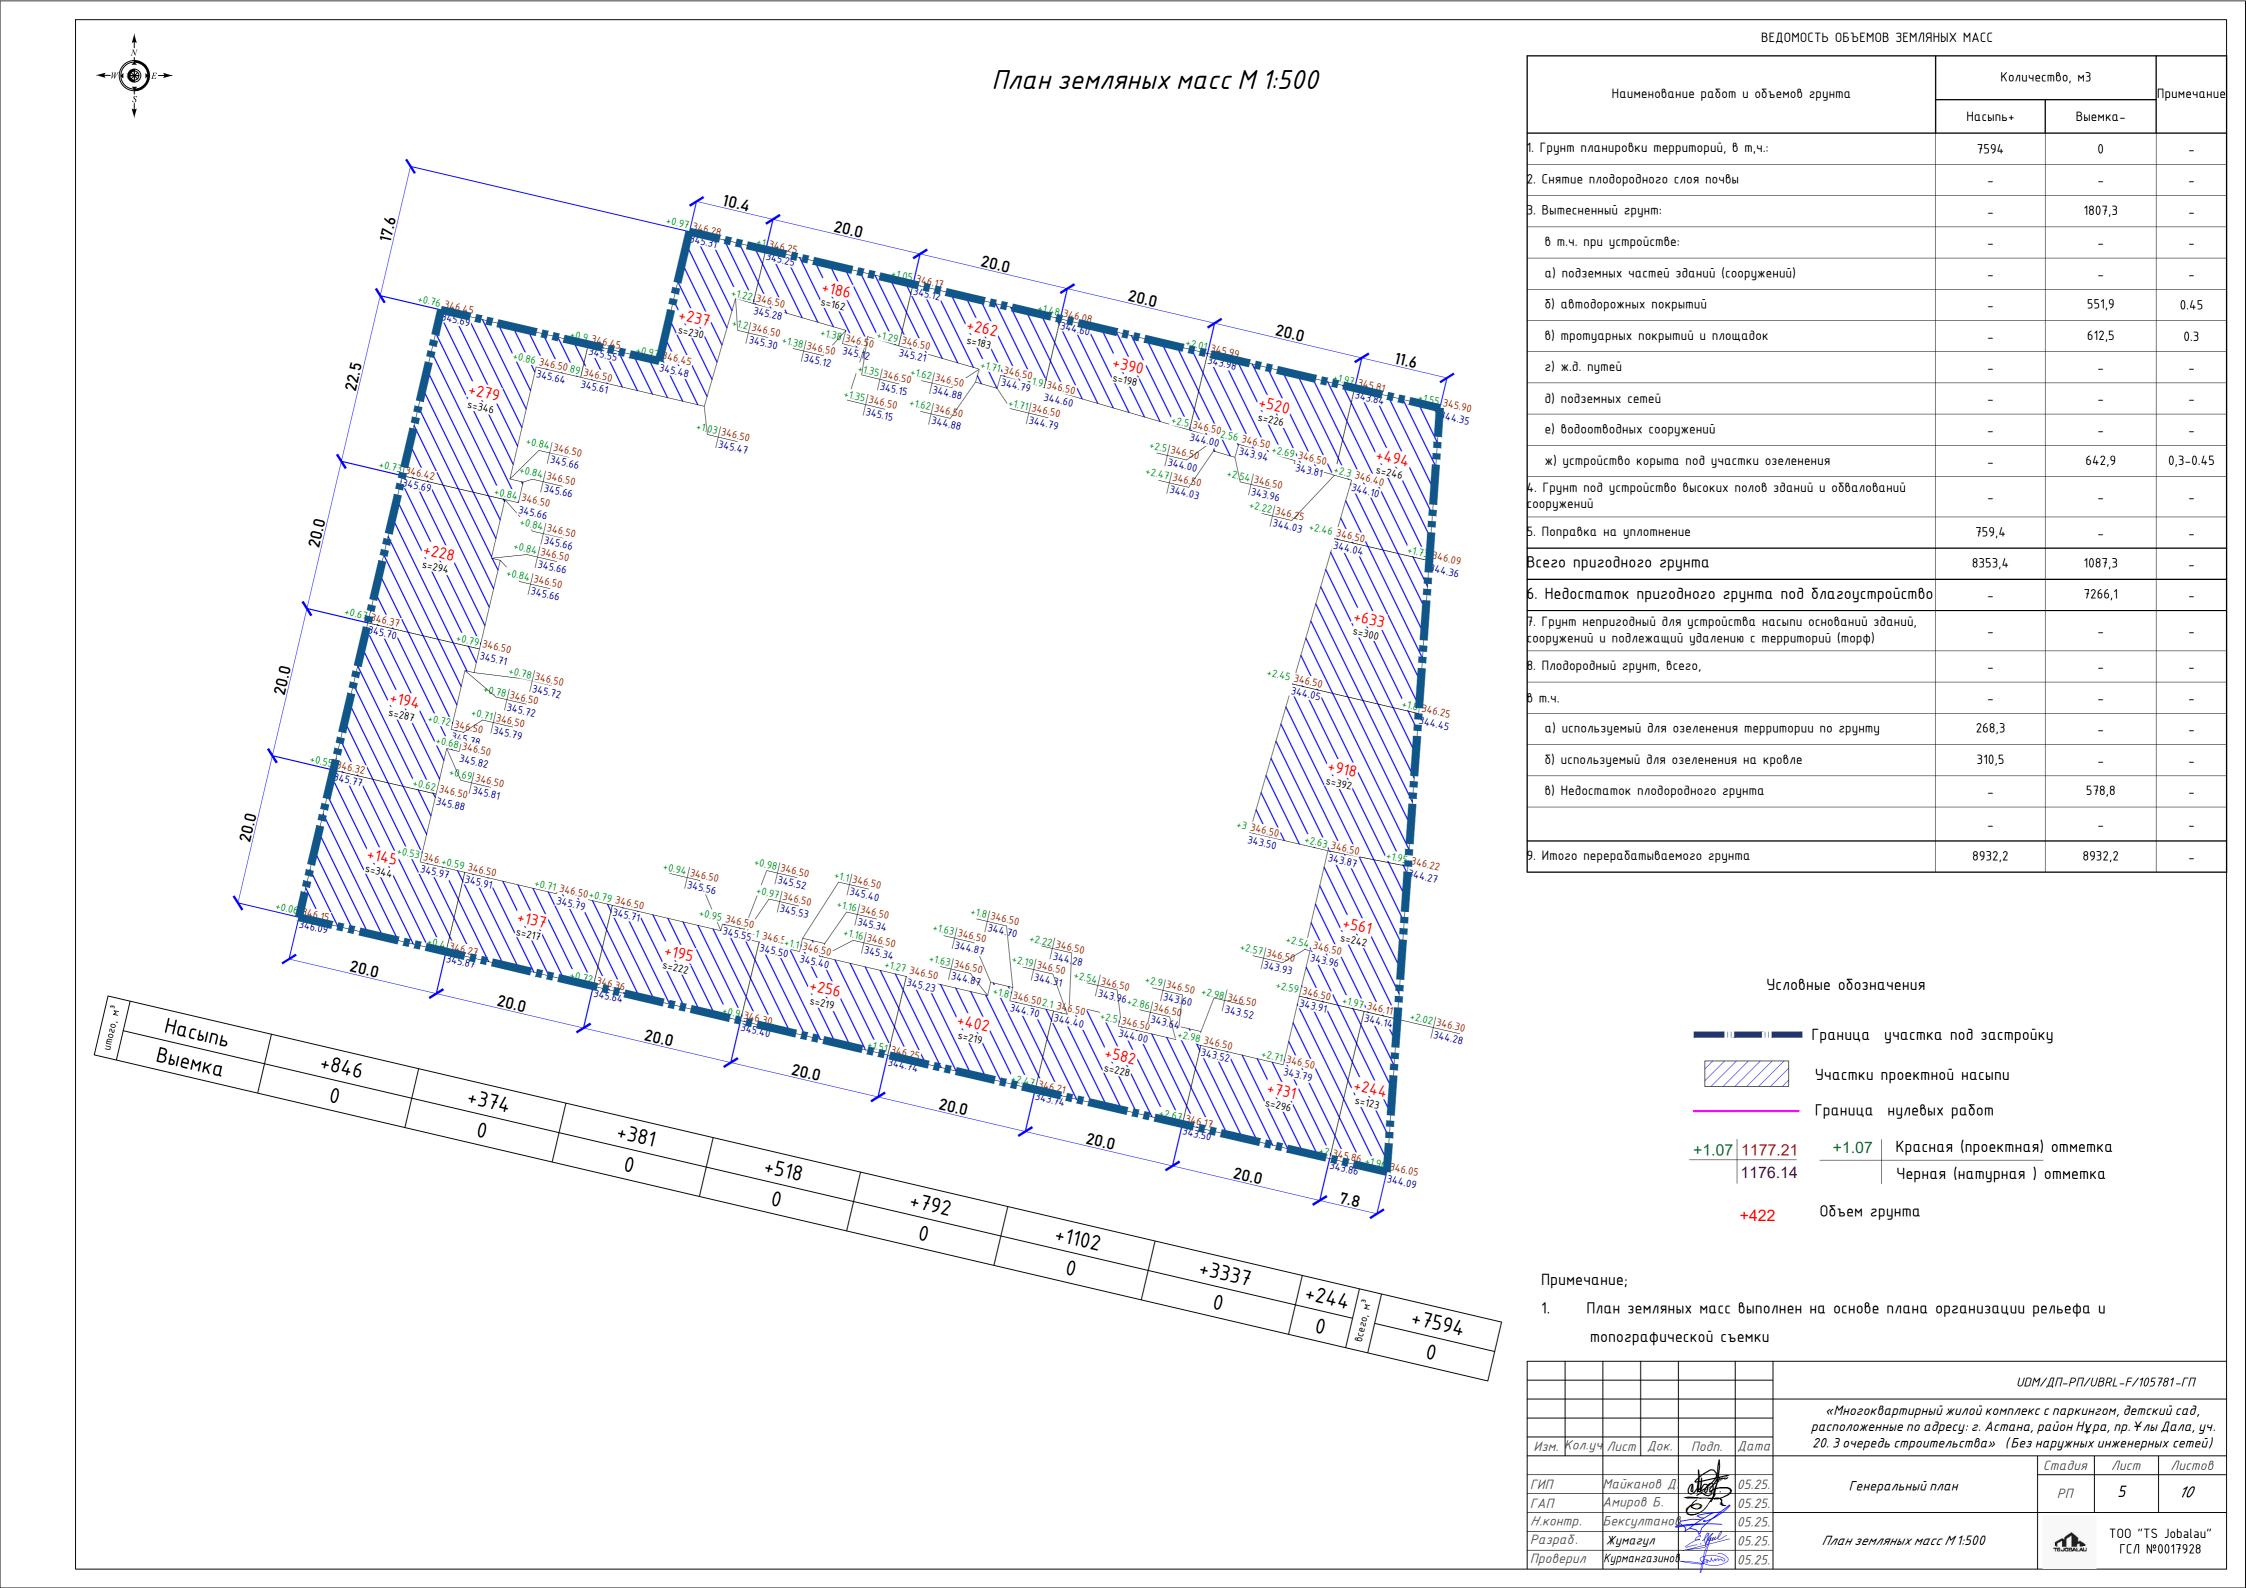


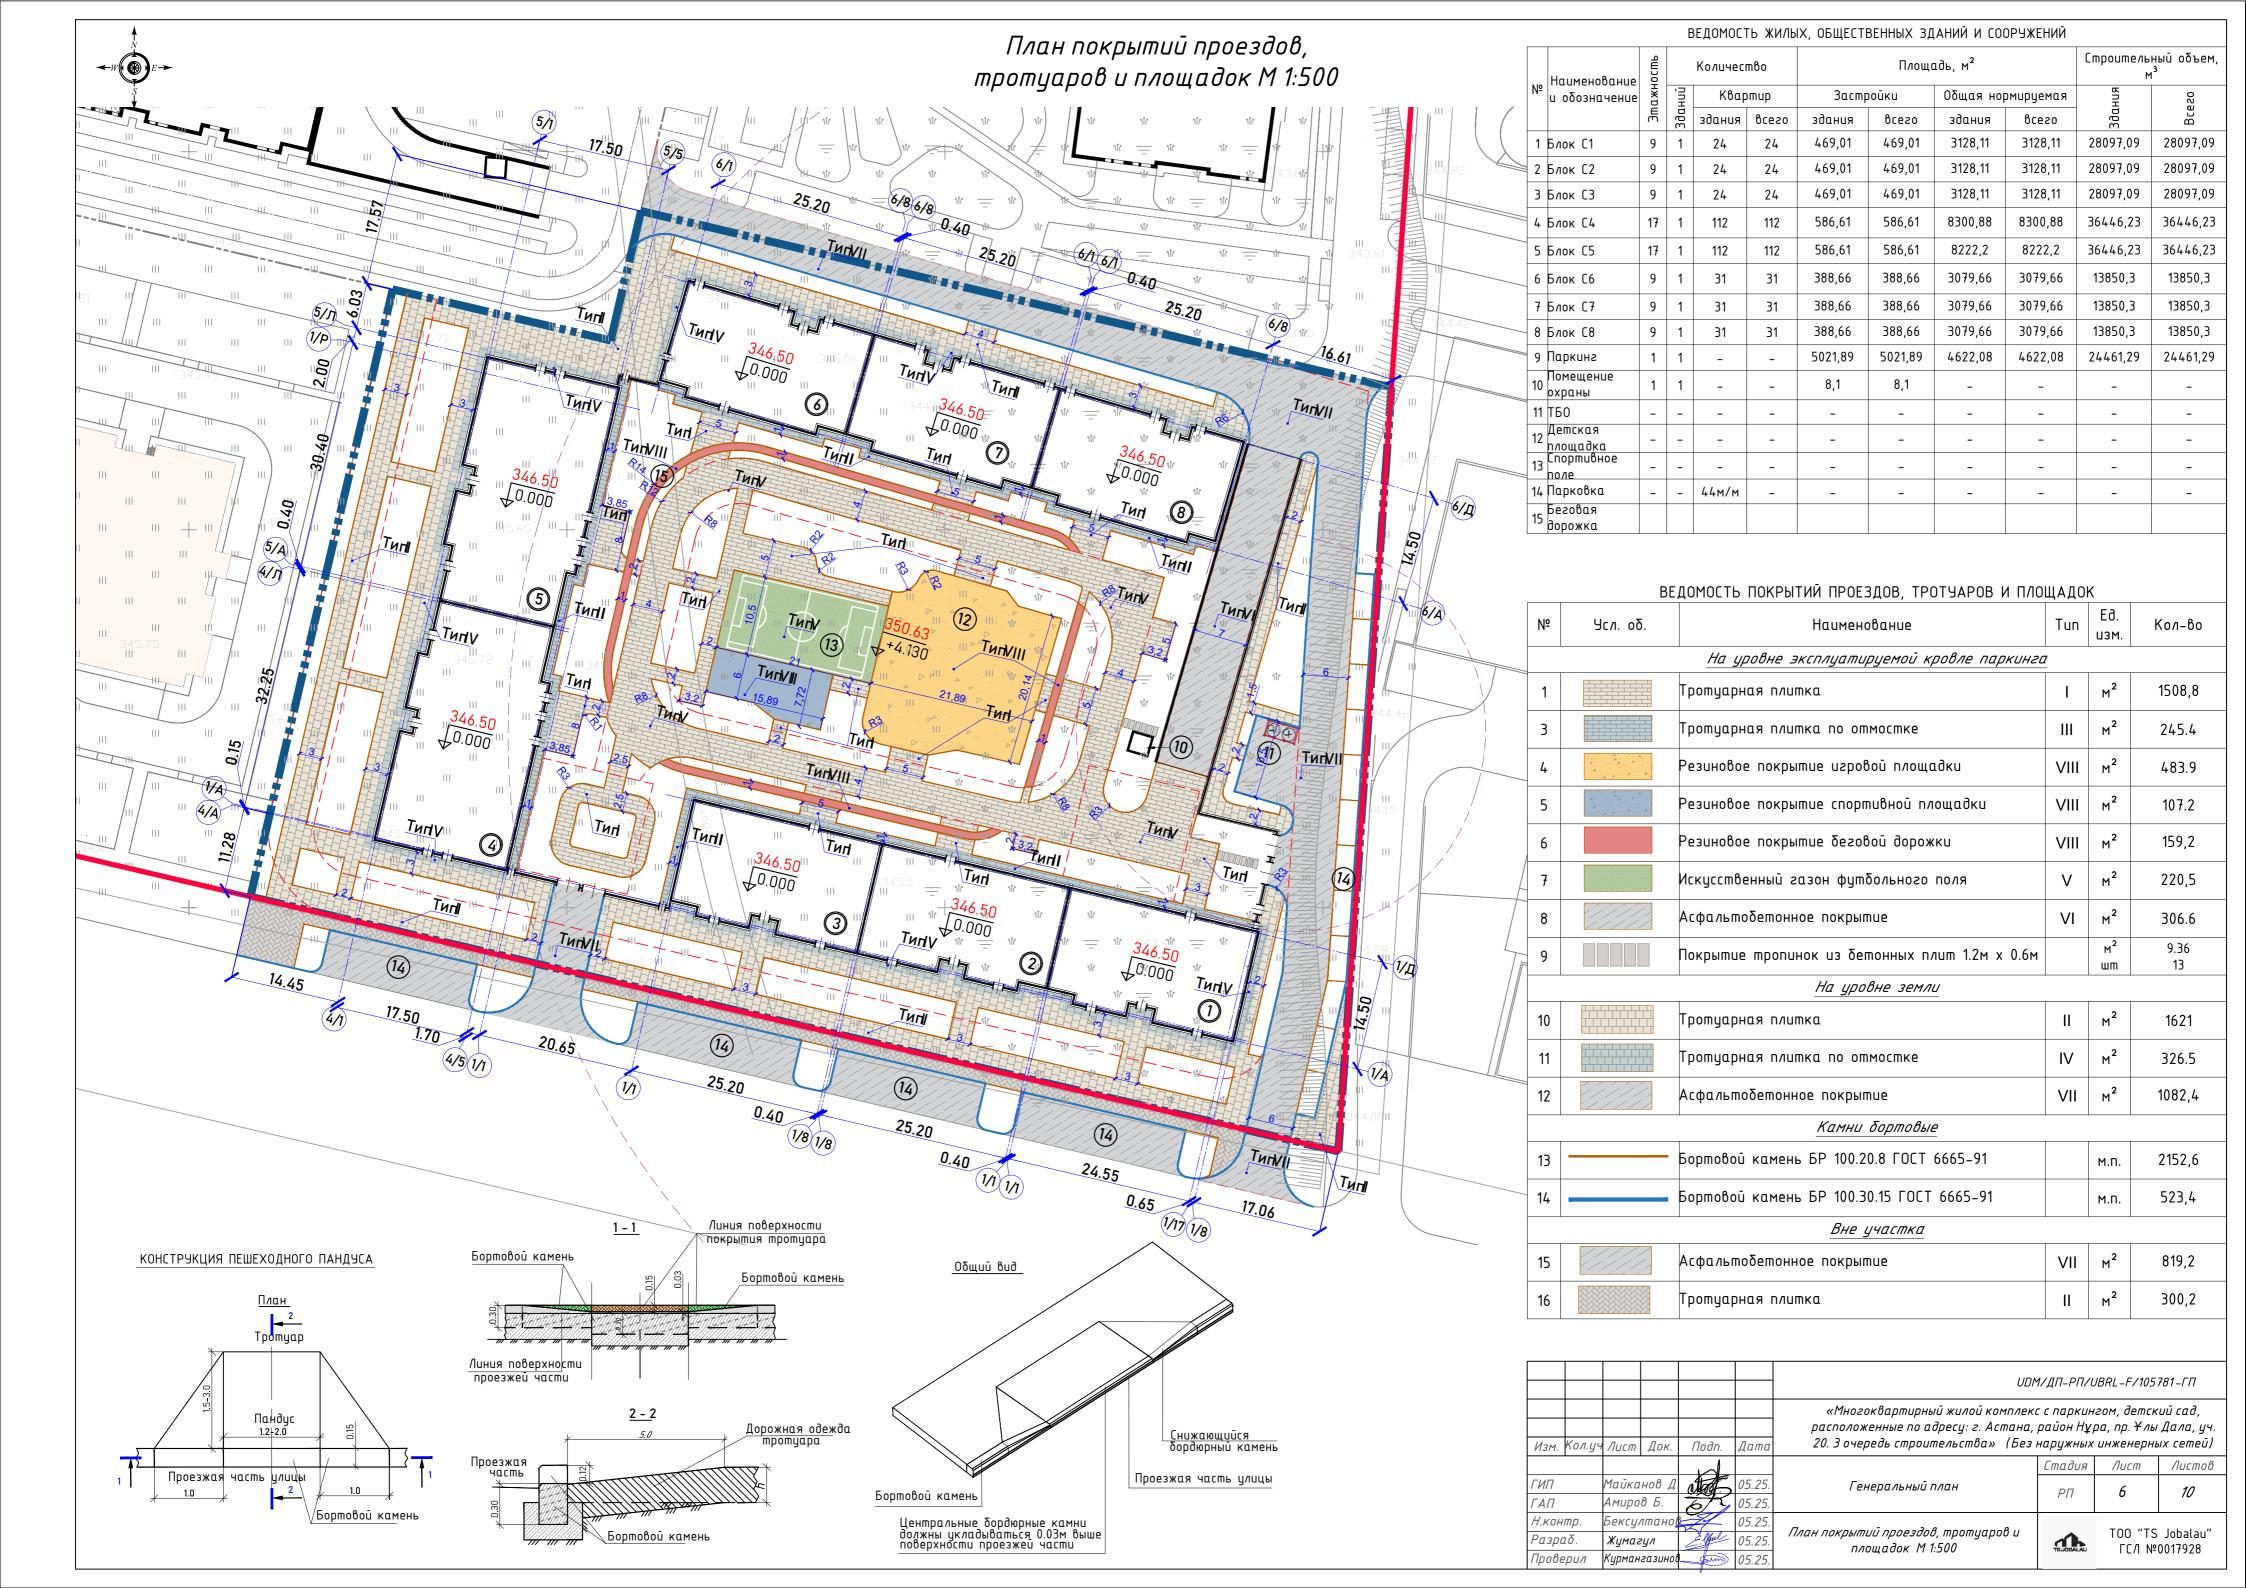


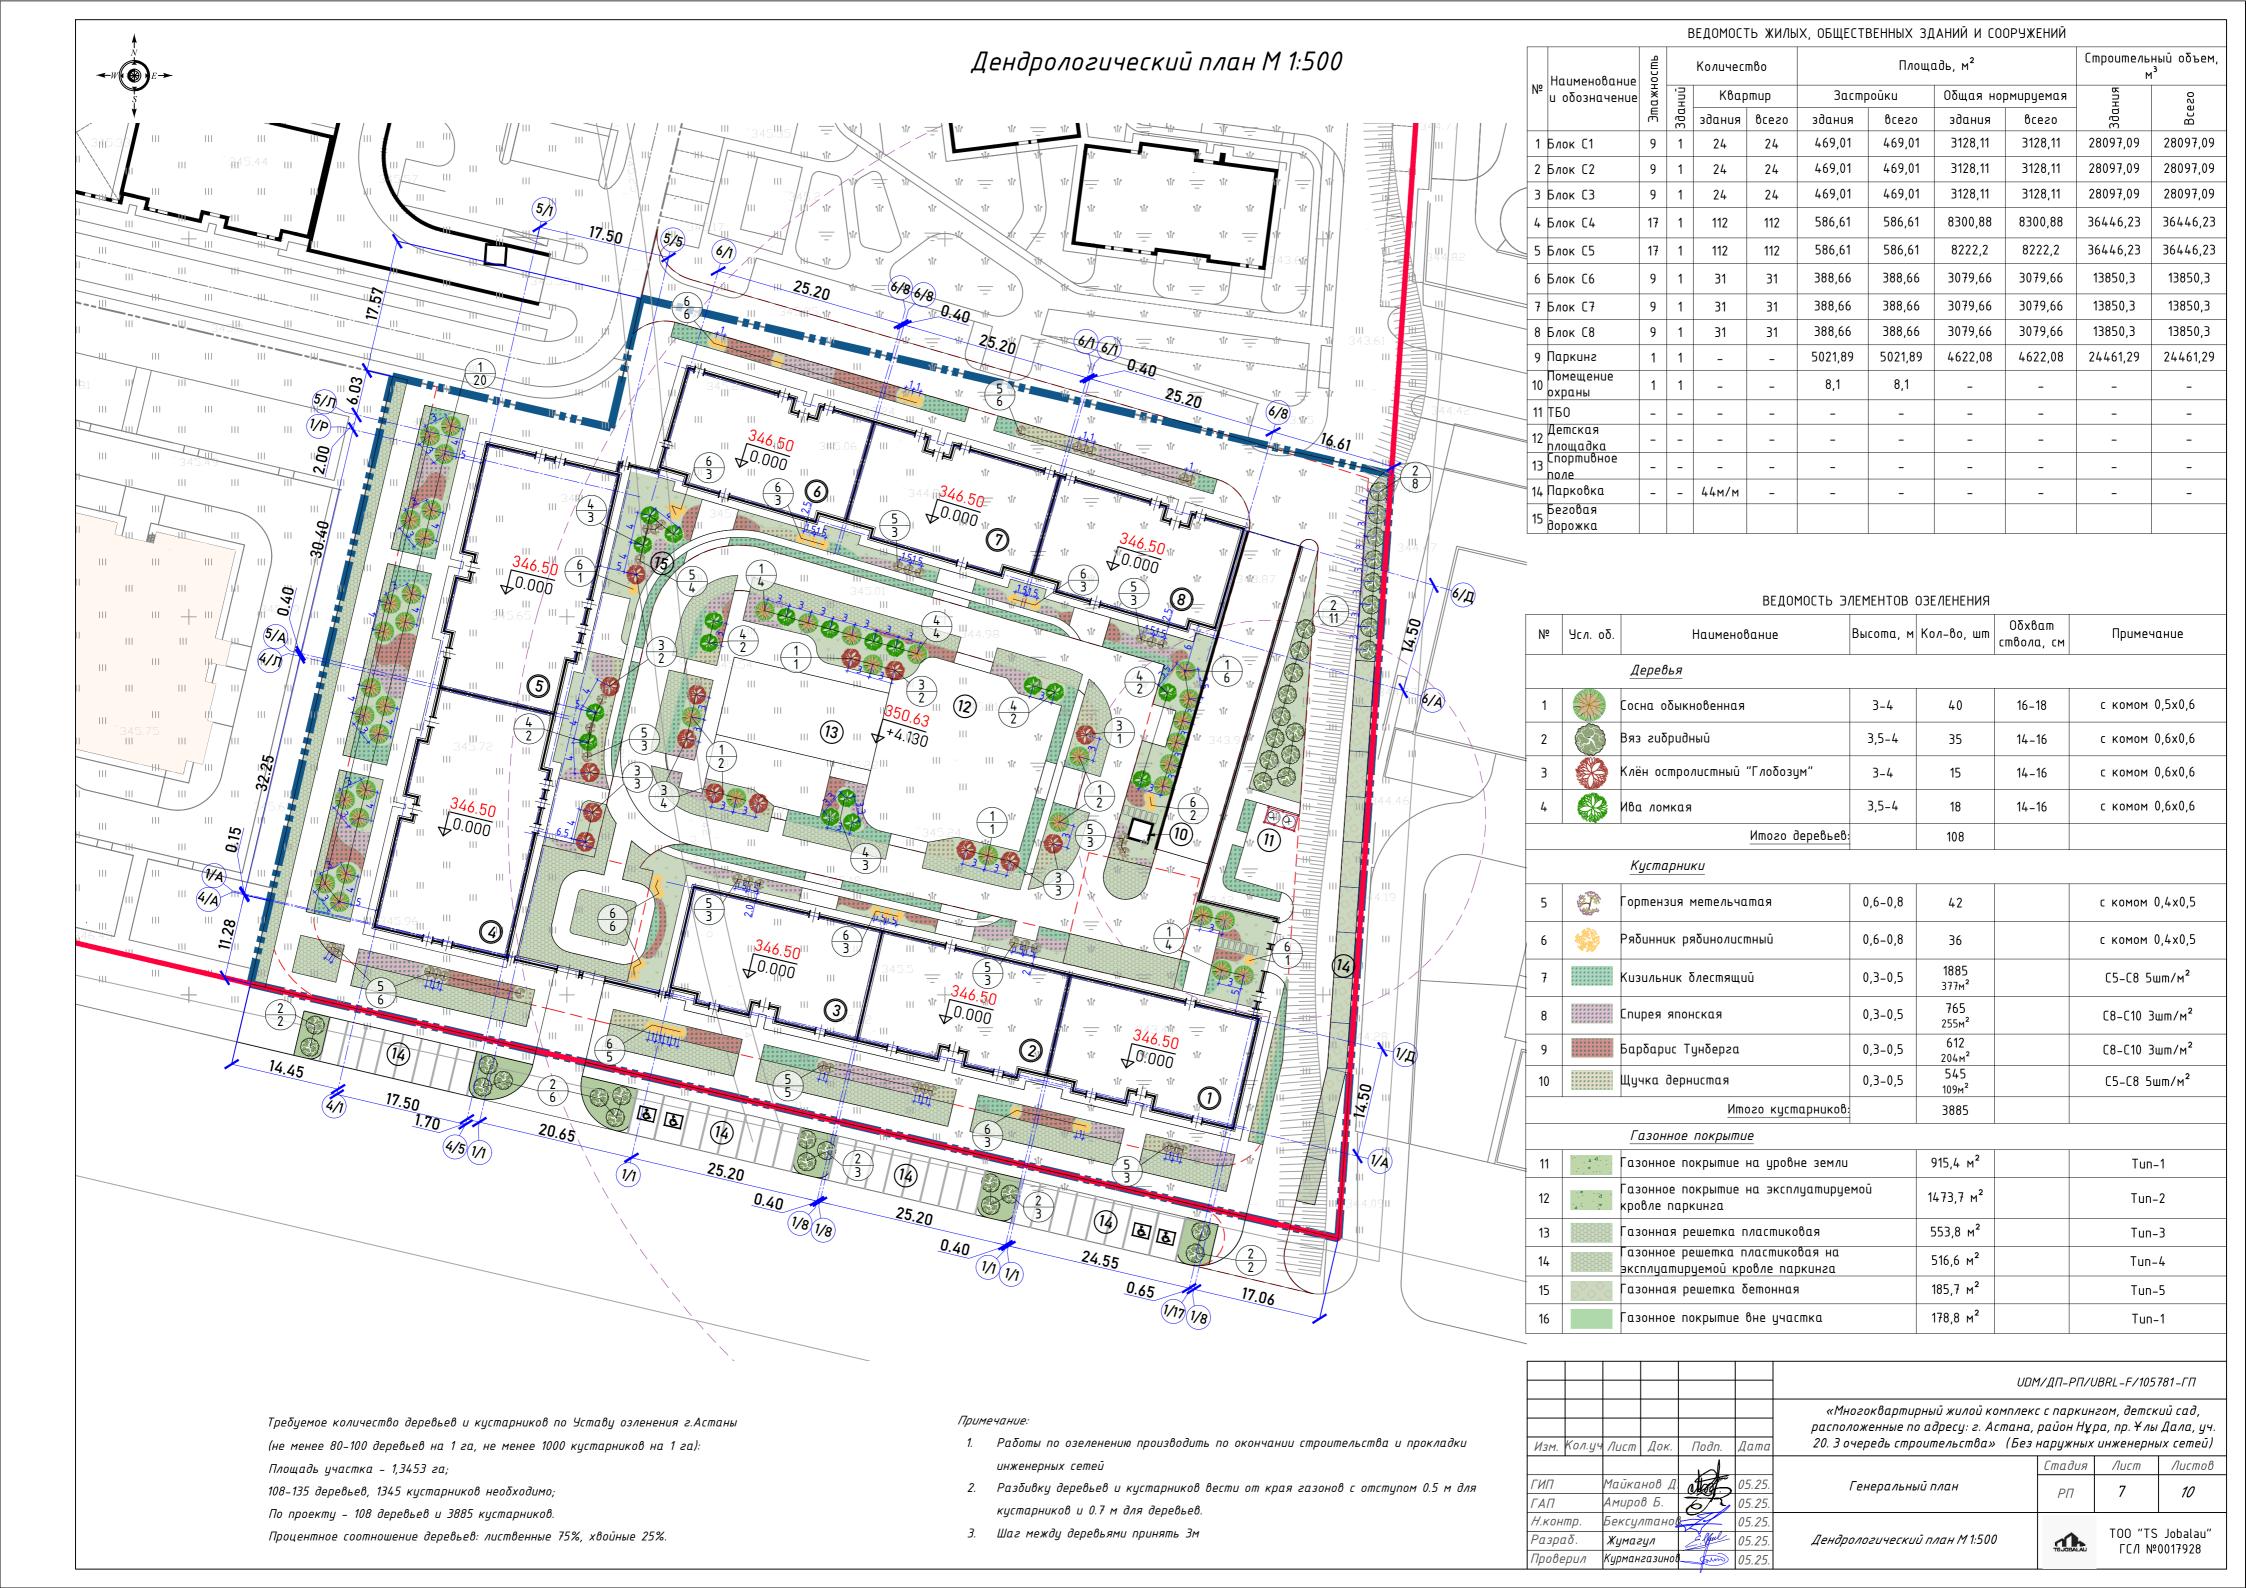

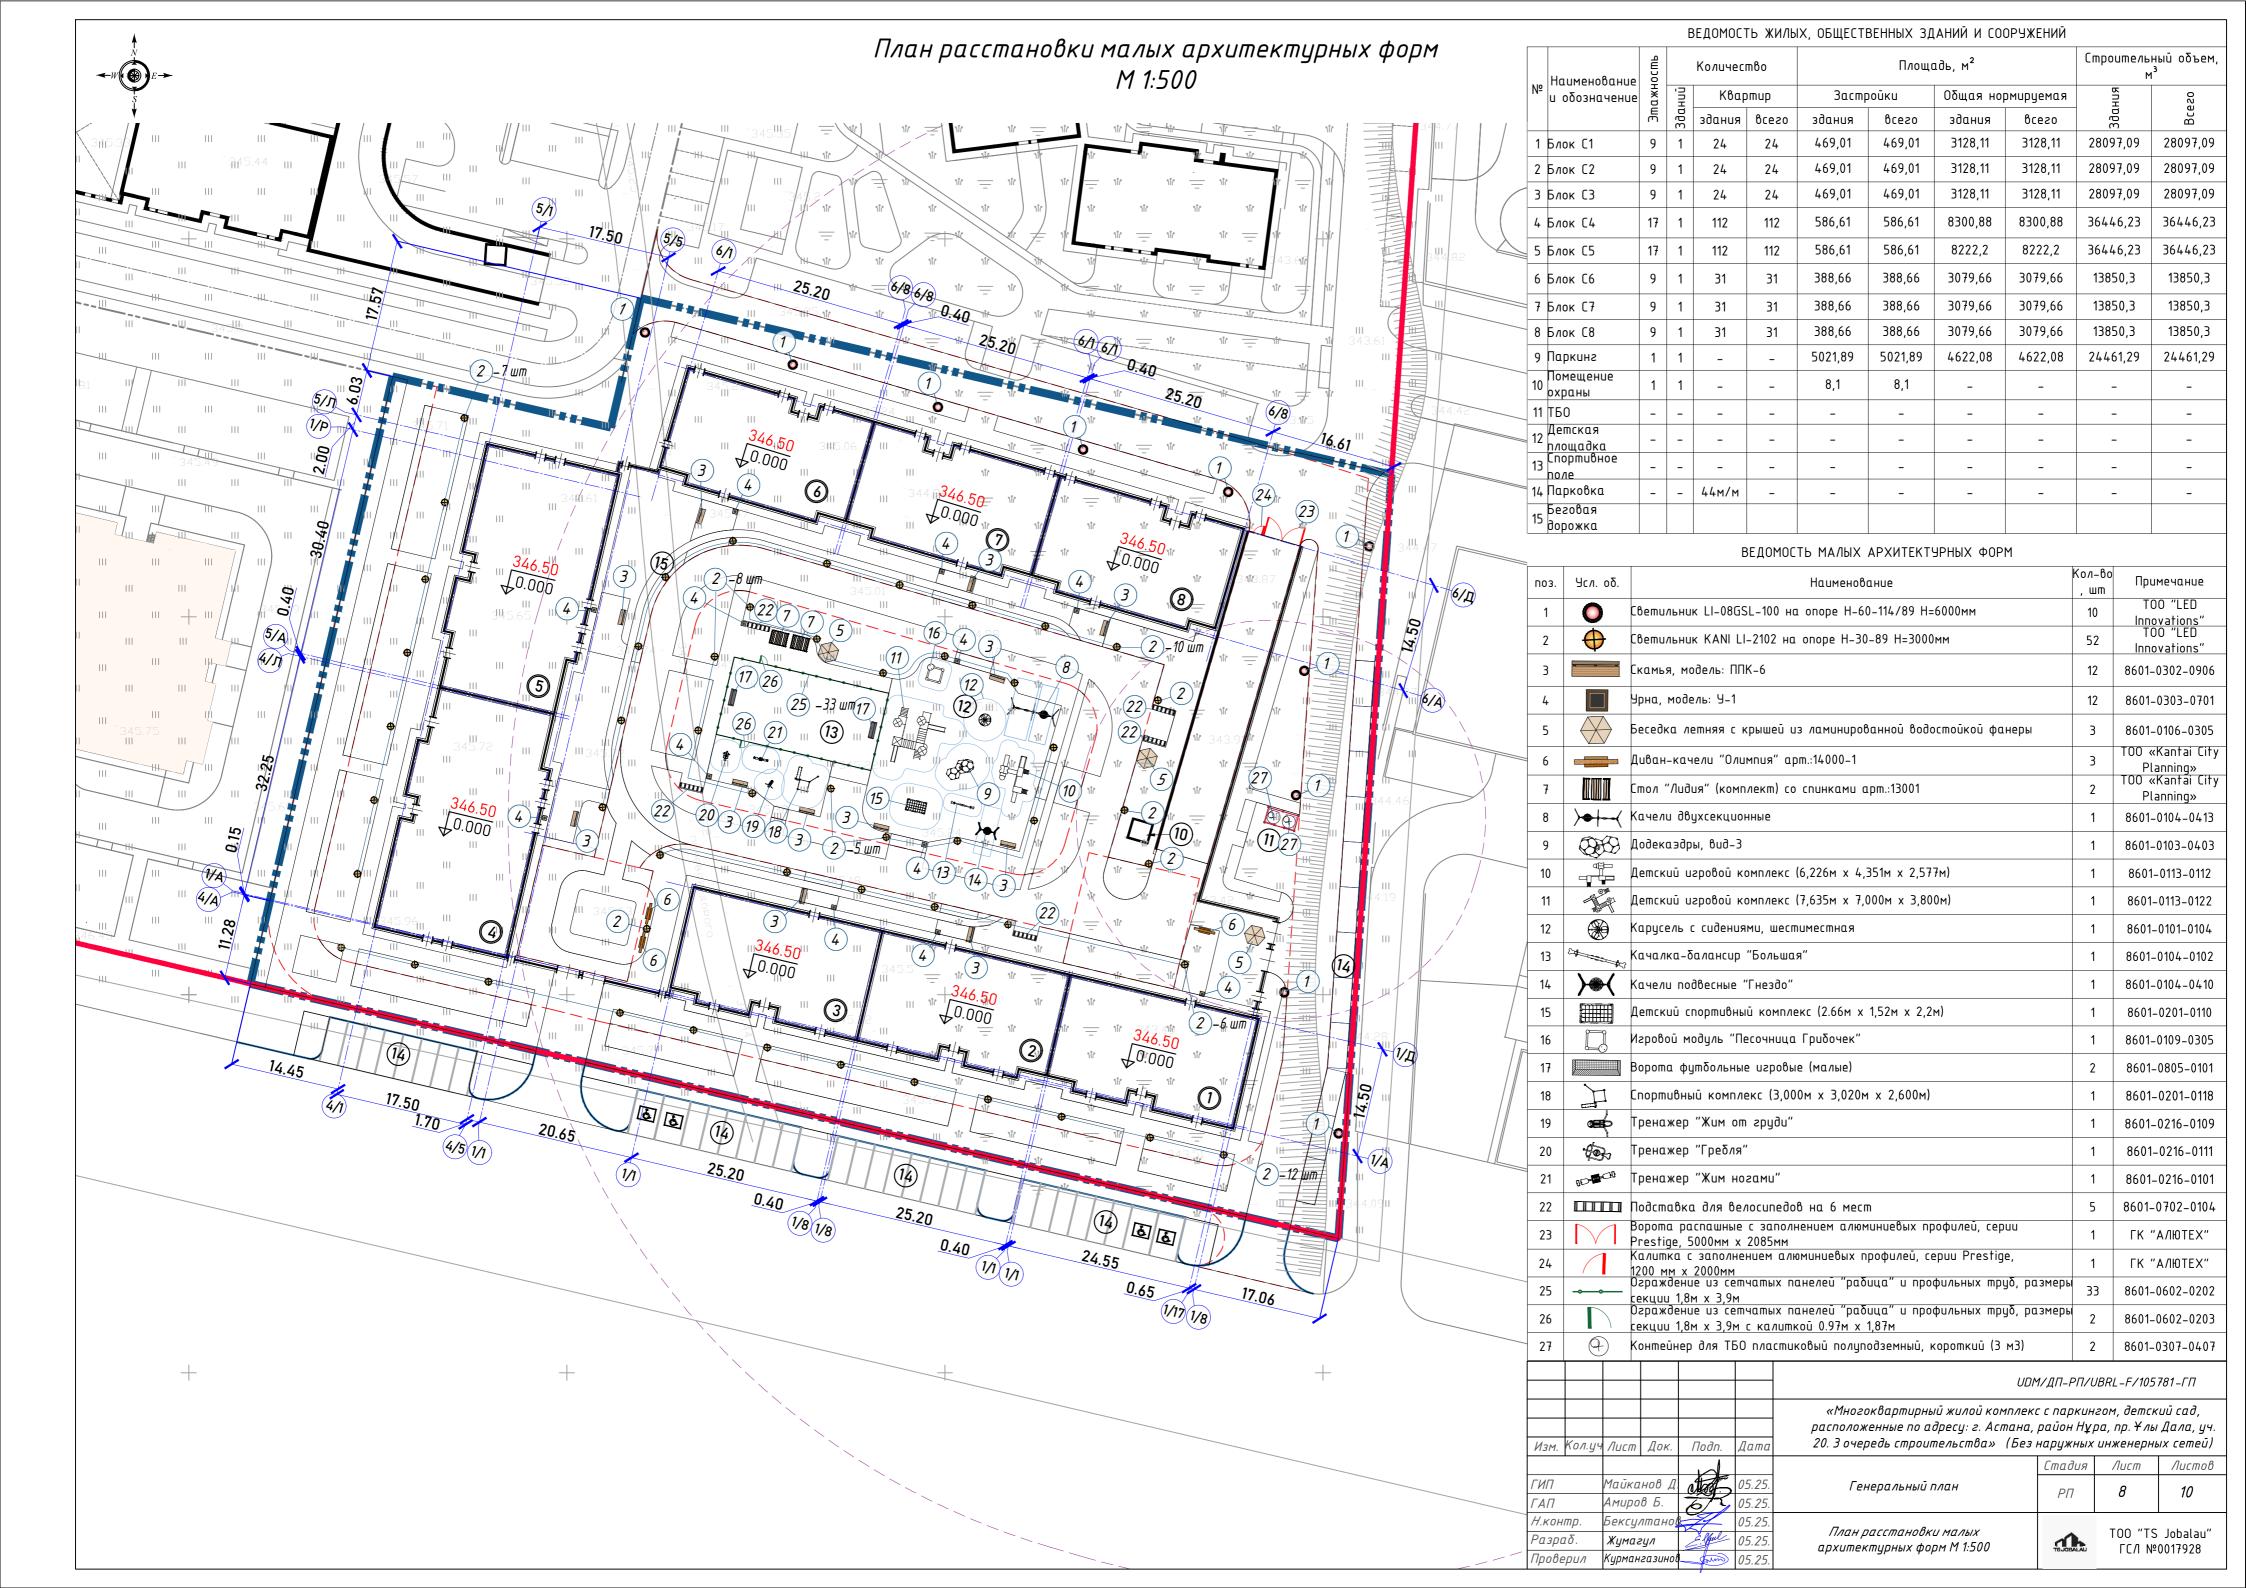


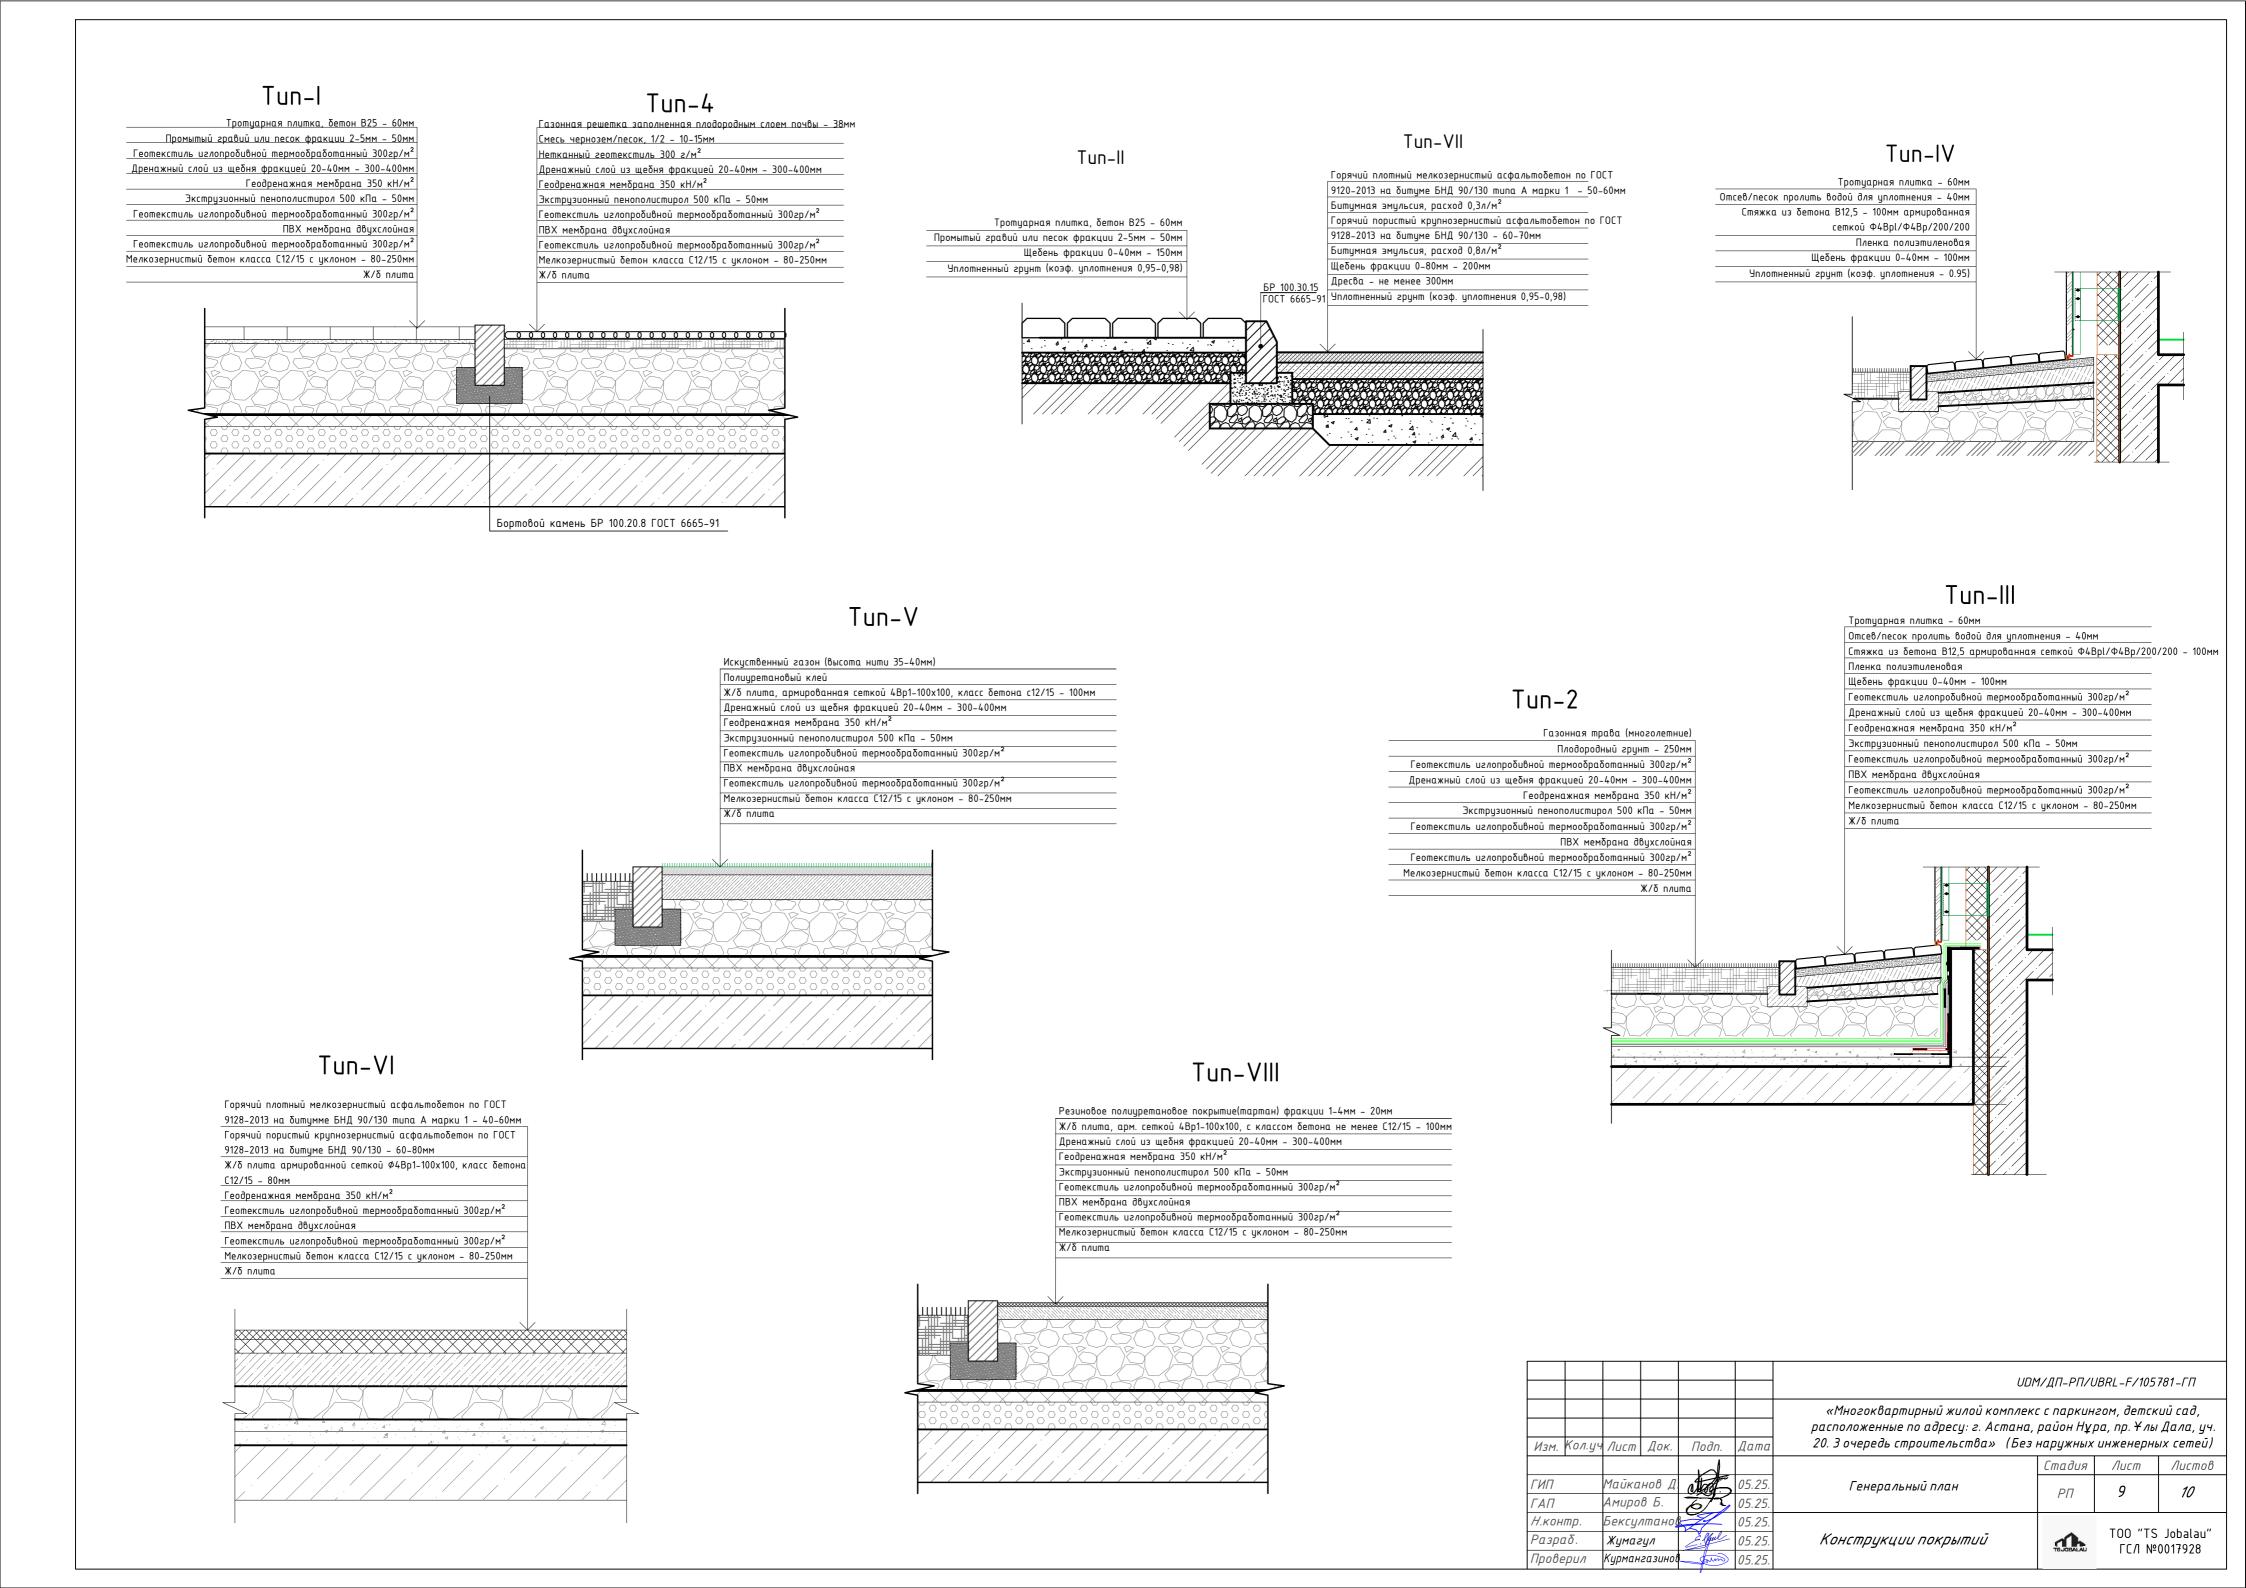


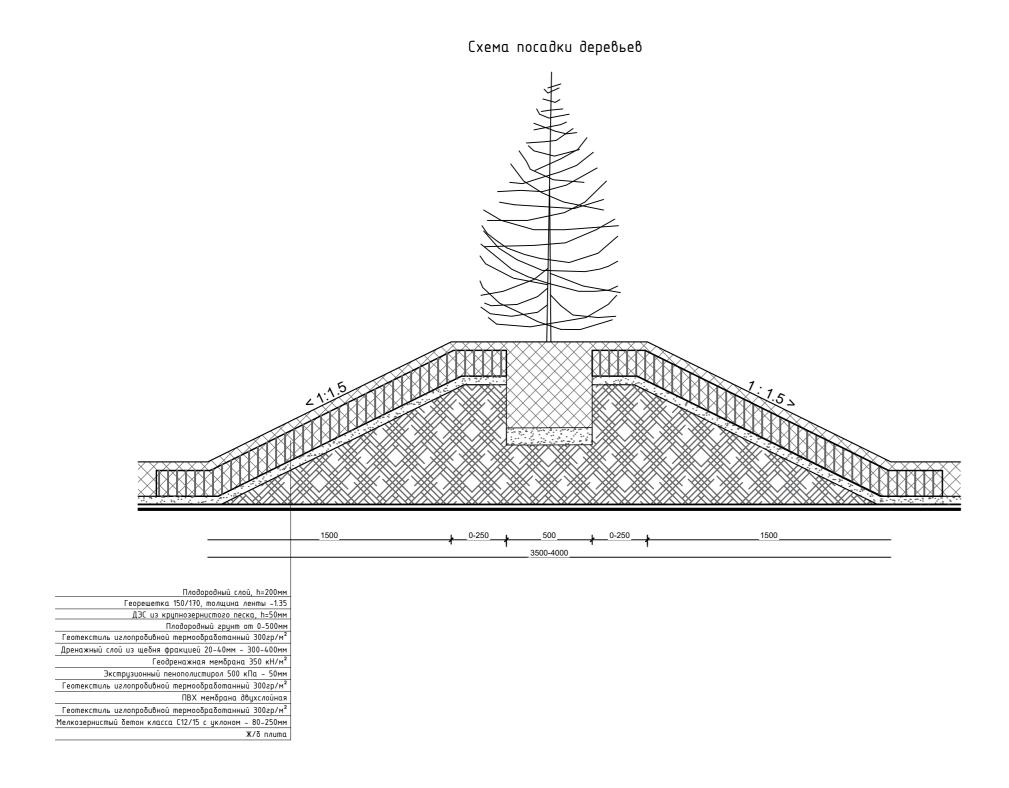

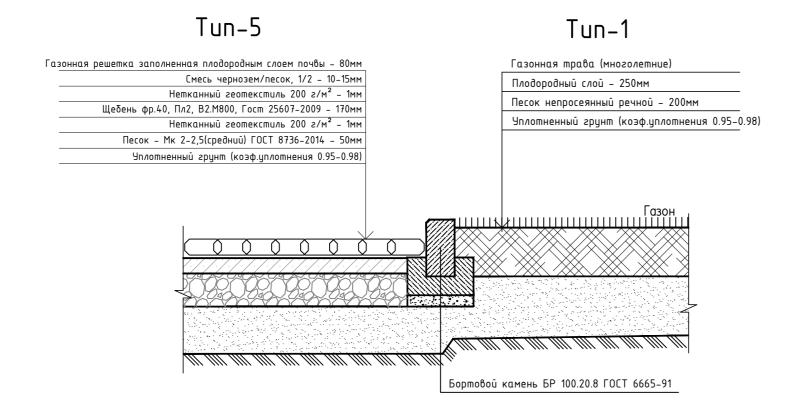

### Схема посадки кустарников

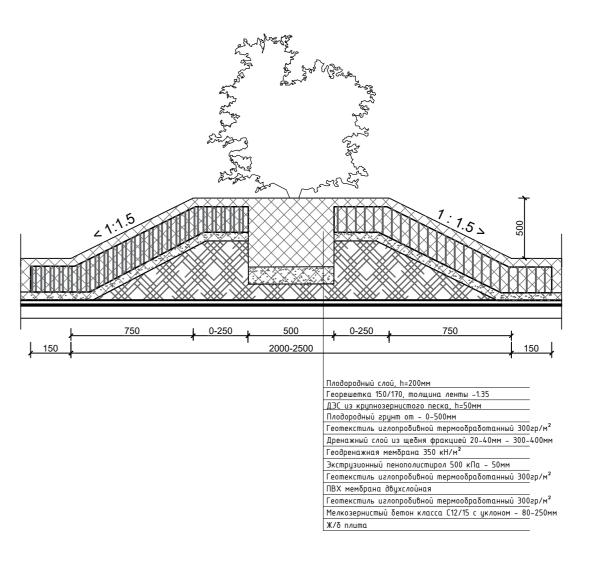

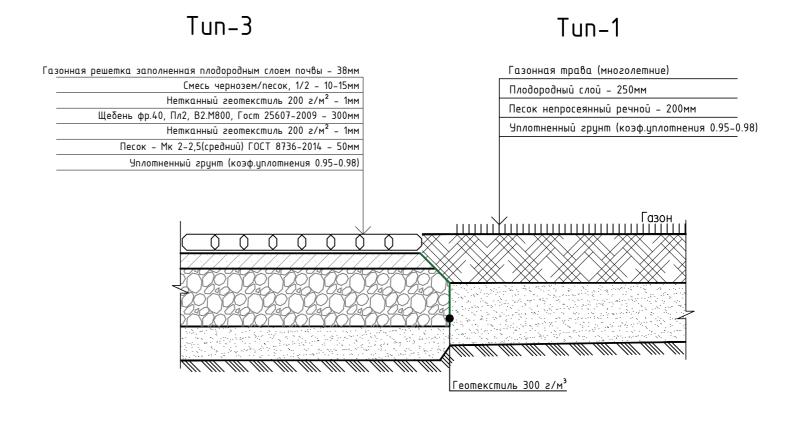

						UDM/ДП-РП/UBRL-F/105781-ГП				
Изм.	Кол.уч	Лист	Док.	Подп.	Дата	«Многоквартирный жилой комплекс с паркингом, детский сад, расположенные по адресу: г. Астана, район Нұра, пр. Ұлы Дала, уч. 20. 3 очередь строительства» (Без наружных инженерных сетей)				
				14			Стадия	Лист	Листов	
ГИП	ГИП		нов Д	attor.	05.25.	Генеральный план	РΠ	10	10	
ГАП Амиров Б.		6/5	05.25.		FII	10	10			
Н.кон	Н.контр.		Бексултанов		05.25.			T00 #T0		
Разраб.		Жумагул Е Ми		E. Spul	05.25.	Конструкции покрытий	TSJOBALAU	TOO "TS Jobalau" ГСЛ №0017928		
Пров	Проверил		Курмангазинов		05.25.					