## Заказчик TOO «Kaz Garant Logistics»

# Рабочий проект

«Строительство многоквартирного жилого дома с объектами обслуживания и паркингом, по адресу г. Астана, р-н Сарайшық, ул. А 102, уч. 31». Вторая очередь (без наружных инженерных сетей и сметной документации).

Том 2 Альбом 1 - ГП Генеральный план. 73/22 - ГП

## Заказчик TOO «Kaz Garant Logistics»

# Рабочий проект

«Строительство многоквартирного жилого дома с объектами обслуживания и паркингом, по адресу г. Астана, р-н Сарайшық, ул. А 102, уч. 31». Вторая очередь (без наружных инженерных сетей и сметной документации).

Том 2 Альбом 1 - ГП Генеральный план. 73/22 - ГП

THE CHIEF WEEK ENDINGS	
Директор «NAP GROUPS	Ποπαποβ Α.Π.
Главный инженертроста	Оспанов Д.С

			Ведомость рабочих чертежей марки Г	П
		Лист	Наименование	Примечание
	-	ГП-1	Общие данные (начало).	
		ГП-2	Общие данные (продолжение).	
		ГП-3	Общие данные (продолжение).	
		ГП-4	Общие данные (окончание).	
		ГП-5	Разбивочный план. М 1:500	
		ГП-6	План организации рельефа. М 1:500.	
		ГП-7	План земляных масс. М 1:500	
3 50		ГП-8	План благоустройства. План покрытий. М 1:500	
Cause		ГП-9	План благоустройства. План озеленения.М 1:500	
L H		ГП-10	План расположения МАФ. М 1:500	
Калиева Г. Потапов Н			Ведомость основных комплектов черг	тежей
Pasgen OB Kanı		Лист	Ведомость основных комплектов черг Наименование	тежей Примечание
Pasgen OB Pasgen BK			Наименование	T _
	30 e de	ГП	Наименование Генеральный план.	<u> </u>
2084 Pagen 08  Pagen BK	Sound	ГП АР	Наименование Генеральный план. Архитектурные решения.	<u> </u>
F. Stansarfer Pages OB	B Sound	ГП AP AC	Наименование Генеральный план.	<u> </u>
Colly Pages 08	Sound	ГП АР АС КЖ	Наименование Генеральный план. Архитектурные решения. Архитектурно-строительные решения	<u> </u>
Габченко         2004-         Раздел 08           Калиева Г.         Дамбифа         Раздел ВК	Бретман В.	ГП	Наименование Генеральный план. Архитектурные решения. Архитектурно-строительные решения Конструкции железобетонные Отопление и вентиляция	T _
АС         Габченко         2084-         Раздел 0В           4Р         Калиева Г.         Демения         Раздел ВК	эом Бретман В	ГП	Наименование Генеральный план. Архитектурные решения. Архитектурно-строительные решения Конструкции железобетонные	T _
Раздел АС Габченко 2084- Раздел ОВ Раздел АР Калиева Г. «Дамалур» Раздел ВК	Бретман В.	ГП	Наименование  Генеральный план.  Архитектурные решения.  Архитектурно-строительные решения  Конструкции железобетонные  Отопление и вентиляция  Водопровод и канализация	T _
Раздел АС Габченко 2084- Раздел ОВ Раздел АР Калиева Г. «Дамалур» Раздел ВК	эом Бретман В	ГП AP AC КЖ ОВ ВК ЭС	Наименование  Генеральный план.  Архитектурные решения.  Архитектурно-строительные решения  Конструкции железобетонные  Отопление и вентиляция  Водопровод и канализация  Электроснабжение	T _
АС         Габченко         2084-         Раздел 0В           4Р         Калиева Г.         Демения         Раздел ВК	эом Бретман В	ГП АР АС КЖ ОВ ВК ЭС ПС	Наименование  Генеральный план.  Архитектурные решения.  Архитектурно-строительные решения  Конструкции железобетонные  Отопление и вентиляция  Водопровод и канализация  Электроснабжение  Пожарная сигнализация	T _

Проект разработан в соответствии с действующими в Республике Казахстан техническими регламентами, нормами, правилами, инструкциями, стандартами, включая требования взрыво-пожаробезопасности, и обеспечивает безопасную эксплуатацию зданий и сооружений при соблюдении предусмотренных проектом мероприятий.

Главный инженер проекта

🔑 Оспанов Д.С.

Данная работа не подлежит размножению или передаче другим организациям и лицам без согласия ТОО "NAP GROUP".

#### Ведомость ссылочных и прилагаемых документов

Обозначения	Наименование	Приме- чание
	Ссылочные документы	
ГОСТ 21.508-93	Правила выполнения рабочих чертежей генпланов	
ГОСТ 21.204-93	Условные графические обозначения и изображения генеральных планов и сооружений транспорта	
СН РК 3.02-01-2023 СП РК 3.02-101-2012	Здания жилые многоквартирные	
СП РК 3.02-107-2014 (изм. от 24.10.2023) СН РК 3.02-07-2014	Общественные здания и сооружения	
СН РК 3.01-05-2013 СП РК 3.01-105-2013	Благоустройство территорий населенных пунктов	
СН РК 3.01-01-2013 СП РК 3.01-101-2013	Градостроительство. Планировка и застройка городских и сельских населенных пунктов	
СП РК 2.02-101-2022 СН РК 2.02-01-2023	"Пожарная безопасность зданий и сооружений".	
ΓΟCT 6665-91	Камни бетонные и железобетонные бортовые	
УСН 8.02-03-2024	Сборники укрупненных показателей сметной стоимости конструктивов и видов работ. Элементы внешнего благоустройства зданий и сооружений. Малые архитектурные формы	
СП № ҚР ДСМ-331/2020 om 25.12.2020 г.	"Санитарно-эпидемиологические требования к сбору, использованию, применению, обезвреживанию, транспортировке, хранению и захоронению отходов производства и потребления"	
СП № ҚР ДСМ-2 om 11.01.2022 г.	"Санитарно-эпидемиологические требования к санитарно-защитным зонам объектов, являющихся объектами воздействия на среду обитания и здоровье человека"	
Приказ МЗ РК om 16.06.2022 № ҚР ДСМ-52	"Санитарно-эпидемиологические требования к административным и жилым зданиям"	

									ГП		
	<i>W</i>				-	«Строительство многоквартирного жилого дома с объектами обслуживания и паркингом, по адресу г. Астана, р-н Сарайшық, ул. А 102, уч. 31». Вторая очередь (без наружных инженерных сетей и сметной документации).					
Изм.	кол.уч.	J lucm	№док.	Подп.	Дата	Втория очеревь (вез наружных итженерных сетей и сментой вокументации).					
							Стадия	Лист	Листов		
					08.25	Генеральный план	РΠ	1	10		
ГИП		Оспано	ов Д.С.	<b>J</b>	08.25			,	70		
Выпол	пнила	Бортни	кова А.		08.25	Общие данные					
Н.контр.		Потапов НП		KomoB	08.25	(начало)	TOO "NAP GROUP"				

#### Технико-экономические показатели 1 очередь 2 очередь Nº Е∂. Наименование п/п изм. Кол-во % Кол-во % 1,5163 100 1,5163 100 Площадь участка в границах землеотвода га Площадь в границах очередности M<sup>2</sup> 1 616.0 10.66 13547 89.34 строительста Площадь застройки, в т.ч. под крыльцами, 4470.90 $M^2$ 1546,0 95.67 29.49 пандусами 6064,0 39.99 Площадь покрытия $M^2$ 2577.4 16.99 5 Площадь озеленения $M^2$ $M^2$ 4,33 434,7 2,87 Площадь прочая, в т.ч. 70 M<sup>2</sup> Площадь под отмосткой 70 4,33 182 1,20 252,7 1.67 Площадь под бортовыми камнями $M^2$

#### Расчет норм обеспеченности парковочными местами жилого комплекса:

Класс жилья -  $IV(15 \text{ м}^2/\text{чел.})$  Жилая площадь: - 11 929,34 м². Количество жителей в жилом доме - 11 929,34 м² / 15 м²= 796 жит.

Количество автостоянок для жильцов - 376 квартир х 0,5 = 188 м/м.

Для офисных помещений 2 026,15  $M^2$  / 70  $M^2$  = 29 M

Гостевые открытые автостоянки (из расчета 40 м/м на 1000 жителей) - 796х40/1000=32 м/м.

Необходимое количество парковочных мест на весь комплекс - 188+29+32=249 м/м

Потребность м/м для МГН: на 201-300 м/м - 7 м/м

- количество парковочных мест в паркинге 228 м/м (в т.ч. 3 м/м для МГН)
- колличество открытых парковок в границах участка 22 м/м (в т.ч. 4 м/м для МГН)

ИТОГО: общее количество автопарковок, предусмотренных в проекте: 250 м/м (в т.ч. 7 м/м для МГН)

Обеспеченность участка в соответствие с нормативными требованиями:

Площадь участка - 1,5163 га

Количество жителей в жилом доме для расчета озеленения 11 929,34  $m^2$ / 20  $m^2$ /чел.= 597 человек (согласно прим. табл. 6.5 СНиП РК 3.01-01Ac-2007)

Обеспеченность озелененными территориями участка (табл. 6.5 СНиП РК 3.01-01Ас-2007):

2 577,4 (озеленение)+330,0 (детские площадки) +131,0 (спортивные площадки)+145,0 (площадка отдыха взрослого населения) =3 183,4 м²/ 597 чел. = 5,3 м²/чел. (норма не менее 5 м²/чел. согласно табл. 6.5; прил.3, табл. ПЗ.1.2, №п.п.2 СНиП РК 3.01-01Ac-2007)

Придомовая территория (прил.3, табл. ПЗ.1.2 СНиП РК 3.01-01Ас-2007):

 $Syy.-S3acmp.=15\ 163-6\ 016,9=9\ 146,1\ m^2/796\ чел.=11,5\ m^2/чел.$  (норма 8,6-12,0 м²/чел.)

Плотность застройки (табл. 6.1 СНиП РК 3.01-01Ас-2007):

31 197,36  $M^2$ / 1,5163 = 20,6  $M^2$ /2a (HOPMA 20-30,0  $M^2$ /2a)

#### Расчет норм обеспеченности мусорных контейнеров:

Согласно постановления акимата города Астаны от 06.12.2012 № 90/11-V. Нормы образования и накопления коммунальных отходов по городу Астане: Для благоустроенных домовладений на одного человека составляет 2,16 м³ в год. На 1 сотрудника для учреждений, организаий, офисов, контор, сбербанков, отделений связи составляет 1,48 м³ в год.

В начале определяется суточное накопление мусора по формуле:

 $C = (P \times N) / 365 (m^3/cymku)$ 

Р – количество жwителей, которые будут пользоваться баками.

N – норма накопления мусора на 1 жителя в год;

365 – число дней в году.

Далее производится расчет числа контейнеров по формуле:

 $N=(C \times T)/V \text{ (um.)}$ 

С – суточное накопление ТБО.

T – максимальное время накопления отходов. Примем T = 1.

V – объем выбранного контейнера.

Расчет мусорных контейнеров:

 $C = (796 \times 2,16) + (268 \times 1,48) / 365 = 5,8 (m<sup>3</sup>/cymku)$ 

Рассчитаем необходимое количество баков емкостью 1,0 м<sup>3</sup>:

 $N = (5.8 \times 1) / 1.0 = 6 \text{ um}.$ 

Для вывоза мусора 1 раз в сутки необходимо 6 контейнеров объемом 1,0  $M^3$ .

#### 1. Общие данные.

Рабочий проект ««Строительство многоквартирного жилого дома с объектами обслуживания и паркингом, по адресу г. Астана, р-н Сарайшық, ул. А 102, уч. 31». Вторая очередь (без наружных инженерных сетей и сметной документации) выполнен на основании архитектурно-планировочного задания, задания на проектирование.

2. Природно-климатические условия площадки.

Проектируемый участок находится в климатическом районе І, подрайоне ІВ, характеризуется резкоконтинентальным климатом.

- с расчетной зимней температурой наружного воздуха минус 31,2°C;
- базовая скорость ветра 35 м/с; давление ветра 0,77 кПа;
- снеговая нагрузка на грунт 1,5 кПа.
- 3. Решения по генеральному плану участка.

Уровень ответственности здания - II ( нормальный)

Степень огнестойкости здания - II

Класс конструктивной пожарной опасности здания - СО

Класс функциональной пожарной опасности здания - Ф 1.3, Ф 4.3

Класс пожарной опасности строительных конструкций - КО

Расчетный срок службы здания - 125 лет

Класс жилья - IV.

Общая площадь участка имеет сложную геометрическую форму. Естественный рельеф относительно однородный с небольшим понижением по участку с абсолютными отметками 364,83 - 362,68 м.

Проектируемый участок размещается на территории проектируемого квартала. Окружающая квартал застройка на стадии формирования. Прилегающие территории застраиваются преимущественно многоквартирными жилыми домами средней и повышенной этажности. Многоквартирный жилой комплекс состоит из 7 корпусов, пристроенного офисного здания и пристроенным паркингом, въезд в который запроектирован с южной стороны участка.

Покрытие проездов - асфальтобетон, покрытие дорожек - тротуарная бетонная плитка по ГОСТ 17608-2017. Доступ маломобильных групп населения предусмотрен только на первый этаж через пандус и подъемник для инвалидов.

Горизонтальную разбивку осей выполнить от углов участка, закрепленых на местности. Все размеры даны в метрах. Ширина отмостки принята 1,0 м.

Вертикальная планировка выполнена методом проектных горизонталей. При выполнении вертикальной планировки обеспечивается водоотвод от проектируемых жилых домов и входов в них, а также с прилегающей территории.

На территорию комплекса предусмотрено пять въездов. Предусмотрены открытые парковки для легковых автомашин разной вместимостью, а также места стоянки автомобилей для МГН, детские площадки с игровым оборудованием и площадки для отдыха взрослых, скамьями и урнами, спортивные площадки.

Озеленение производится газоном, а так же деревьями и кустарниками, произрастающими в г.Астана. Деревья и кустарники, используемые для озеленения территории многоквартирного жилого комплекса, соответствуют требованиям санитарных норм.

Уровень чистого пола первого этажа жилых домов соответствует абсолютной отметке на генеральном плане - **365,55** м (поз.1-3), **365,95** м (поз.6-7, 9), **364,30** м (поз.8).

Для твердых бытовых отходов предусмотрена мусорная площадка на твердом покрытии с трехсторонним ограждением и навесом.

									ГΠ		
Изм.	Коп.уч.	Лист	№док.	Подп.	Дата	«Строительство многоквартирного жилого дома с объектами обслуживания и паркингом, по адресу г. Астана, р-н Сарайшық, ул. А 102, уч. 31». Вторая очередь (без наружных инженерных сетей и сметной документации).					
	•		•				Стадия	Лист	Листов		
			·		08.25	Генеральный план	РΠ	2			
ГИП		Оспано	ов Д.С.	<b>J</b>	08.25		7 7 7	4			
Выпо.	лнила	Бортникова А.			08.25	Общие данные					
Н.кон	Н.контр.		Потапов НП 108.25		08.25	(продолжение)	TOO "NAP GROUP"				

# N

### СИТУАЦИОННЫЙ ПЛАН



#### Условные обозначения

Граница земельного участка площадью 1,5163 га (кадастровый номер **21-342-145-1868**)




#### Примечание:

1. В радиусе 150,0 м отсутствуют объекты, воздействующие на среду обитания и здоровье человека: АЗС, автокомплексы и др. производственные объекты.

									ГП		
Изм.	Коп.уч.	Лист	№док.	Подп.	Дата	«Строительство многоквартирного жилого дома с объектами обслуживания и паркингом, по адресу г. Астана, р-н Сарайшық, ул. А 102, уч. 31». Вторая очередь (без наружных инженерных сетей и сметной документации).					
							Стадия	Лист	Листов		
ГИП		Оспан	ов Д.С.	Jb.	08.25 08.25	Генеральный план	РΠ	3			
Выполнила Н.контр.		Бортни Потап		Hamab	08.25 08.25	Общие данные (продолжение)	тоо	"NAP G	ROUP"		
							7		<b>A</b> 0		


#### Схема очередности строительства

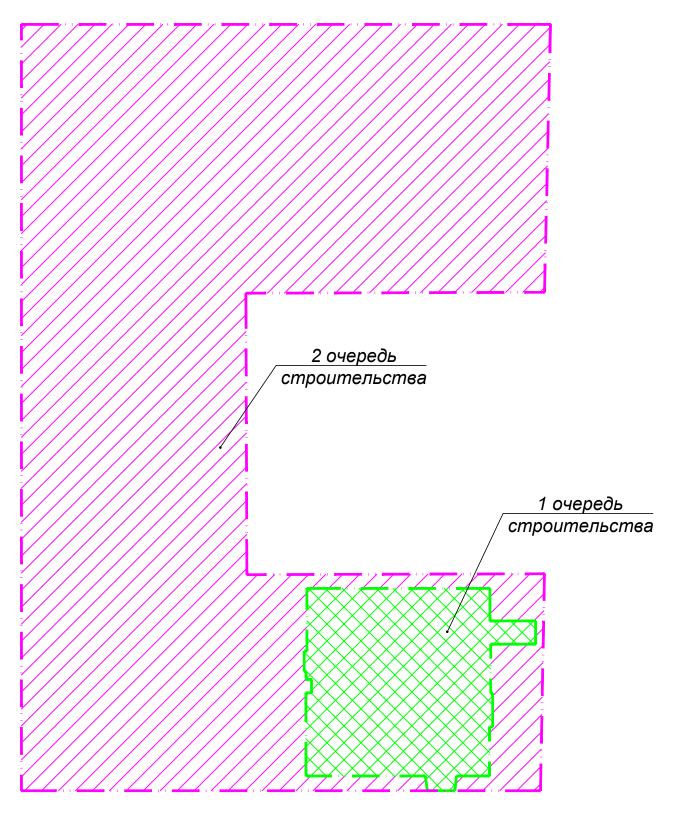

#### Условные обозначения

Граница земельного участка, 2 очередь строительства Граница 1 очереди строительства

								ΓΠ		
Кол.уч.	Лист	№док.	Подп.	Дата	«Строительство многоквартирного жилого дома с объектами обслуживани и паркингом, по адресу г. Астана, р-н Сарайшық, ул. А 102, уч. 31». Вторая очередь (без наружных инженерных сетей и сметной документации.					
						Стадия	Лист	Листов		
	Оспано	ов Д.С.	The state of the s	08.25 08.25	Генеральный план	РΠ	4			
ГИП Выполнила Н.контр.		ортникова А. 08.25 Общие данные		·	тоо	"NAP G	ROUP"			
	пнила	Оспано	Оспанов Д.С. ПНИЛА Бортникова А.	Оспанов Д.С. ПНИЛА Бортникова А.	Оспанов Д.С. (д. 08.25) ПНИЛА Бортникова А. 08.25	и паркингом, по адресу г. Астана, р-н Са Кол.уч. Лист №20к. Подп. Дата  08.25 Пнила Бортникова А.  000 08.25 Подпанов Д.С.  08.25	и паркингом, по адресу г. Астана, р-н Сарайшық, у Вторая очередь (без наружных инженерных сетей и сме и с	и паркингом, по адресу г. Астана, р-н Сарайшық, ул. А 102, у Кол.уч. Лист № № Подп. Дата  Оспанов Д.С. № 08.25 Пнила Бортникова А. 08.25  Общие данные		

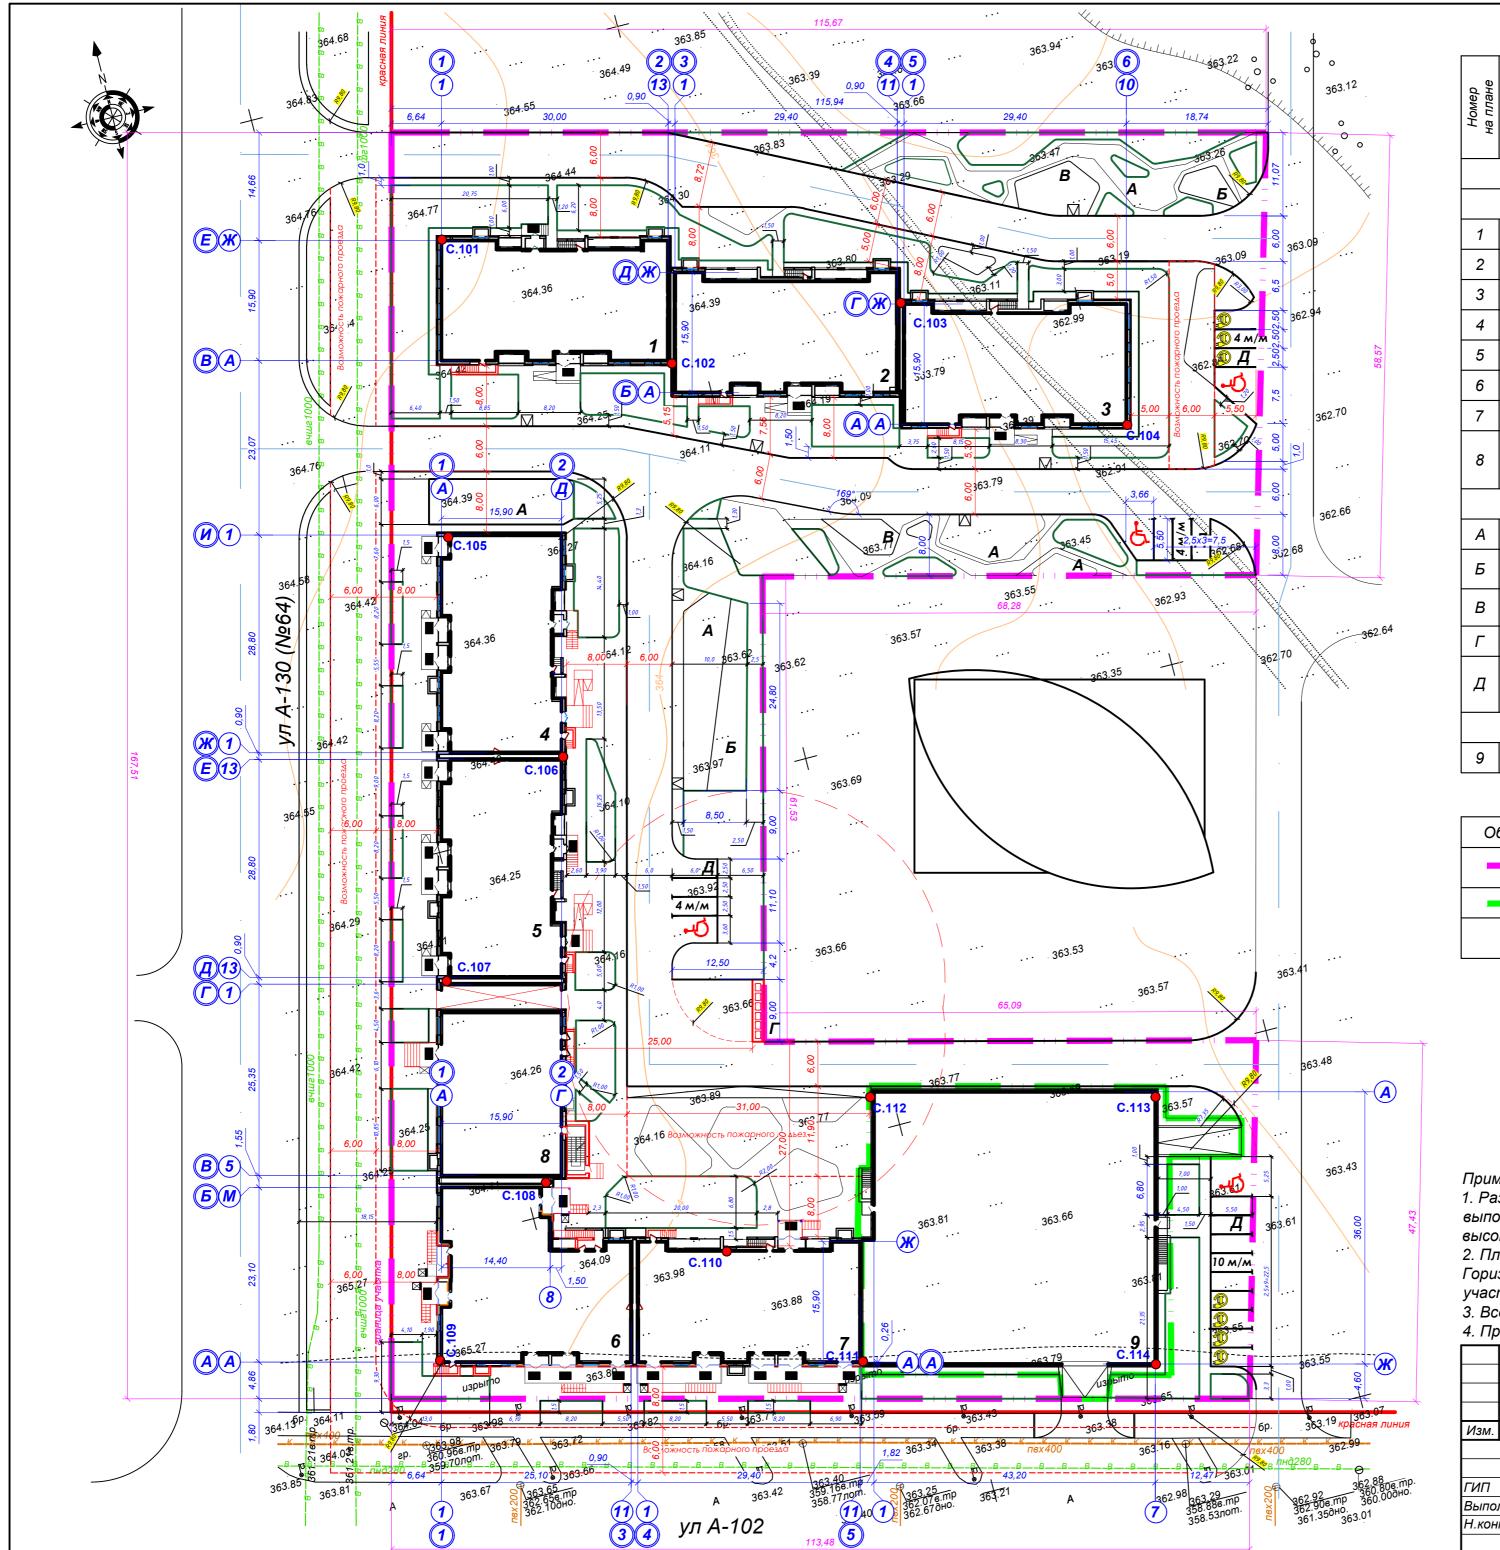

#### Ведомость жилых и общественных зданий и сооружений

o o	9		Кол	пичест	пво		Площа	адь, м²			пельный м, м <sup>з</sup>	
Номер на плане	Наименование и обозначение	Этажность	зданий	квартир		застройки		оби нормир		здания	Всего	
7 %		Эт	зда	зда- ния	ece-	здания	eceso	здания	eceso	зда	Все	
	2 очередь строительства											
	Жил	ые и	обще	естве	енные	е здания	и соору	/жения				
1	Секция 1-1	12	1	54	54	562,21	562,21	-	-	21043,28	21043,28	
2	Секция 1-2	9	1	44	44	531,12	531,12	-	-	15450,99	15450,99	
3	Секция 1-3	9	1	44	44	538,65	538,65	-	-	15668,15	15668,15	
4	Секция 1-4	12	1	67	67	556,78	556,78	-	-	20444,39	20444,39	
5	Секция 1-5	12	1	67	67	555,74	555,74	-	-	20442,78	20442,78	
6	Секция 1-6	12	1	55	55	637,96	637,96	-	-	22516,71	22516,71	
7	Секция 1-7	9	1	40	40	592,48	592,48	-	-	16116,77	16116,77	
8	Секция 2-1. Административно- офисное здание	3	1	-	-	496,01	496,01	-	-	6210,74	6210,74	
			Cod	руже	ния и	л площа	дки			•		
Α	Детская площадка	-	-	-	-	-	330,00	-	-	-	-	
Б	Спортивная площадка	-	-	-	-	-	131,00	-	-	-	-	
В	Площадка для отдыха	-	-	-	-	-	145,00	-	-	-	-	
Γ	Площадка для ТБО	-	-	-	-	-	14,25	-	-	-	-	
Д	Автопарковка различной вмести- мостью на 22 м/м	-	-	-	-	-	333,90	-	-	-	-	
	1 очередь строительства											
9	Паркинг на 228 м/м	3	1	-	-		1546,0	-	-	-	-	

#### Условные обозначения

Обозначение	Наименование	Примечание
11	Граница земельного участка, 2 очередь строительства	
11	Граница 1 очереди строительства	
C.101	Инженерно-геолгическая выработка, сверху - номер выработки.	

#### Примечание:

- 1. Разбивочный план разработан на основании топографической съемки М 1:500, выполненной ТОО "PERSPICERE" в январе 2025 г. Система координат городская. Система высот Балтийская.
- 2. Плановая ппривязка зданий выполнена от Красной линии и границы участка. Горизонтальная привязка благоустройства территории дана от стен здания и границ
- 3. Все размеры даны в метрах.
- 4. При разбивке зданий кроме настоящего чертежа использовать чертежи раздела АС.

						<u> </u>	-	•			
									ГП		
Изм.	Кол.уч.	Лист	№док.	Подп.	Дата	«Строительство многоквартирного жилого дома с объектами обслуживания и паркингом, по адресу г. Астана, р-н Сарайшық, ул. А 102, уч. 31». Вторая очередь (без наружных инженерных сетей и сметной документации).					
							Стадия	Лист	Листов		
					08.25	Генеральный план	РΠ	5			
ГИП		Оспан	ов Д.С.	(49)	08.25						
Выпо	Выполнила		Бортникова А.		08.25	Разбивочный план.					
Н.контр.		Потапов НП		MamaB	08.25	М 1:500	T00	"NAP G	ROUP"		

# 36<mark>365,55</mark>1. ±0,000 365,55 ±0,000 364,85 364,39 **©** 4 м/м **©** Д ... 364,30 362,68 A-130 (Nº64) 365,95 ±0,000 363.92 4 M/M 363.4 $\frac{365,95,64.26}{\pm 0,000}$ 363,97 363,77 363.77 363,85 363,57 364,30 363.66 ±0,000 ул А-102

#### Ведомость жилых и общественных зданий и сооружений

. e		Этажность	Кол	ичесп	пво	Площадь, м²				Строительный объем, м³		
Номер на плане	Наименование и обозначение		ний	квар	тир	заст	оойки	оби нормир	•	ния	980	
ЭН Н			зданий	зда- ния	so ece-	здания	всего	здания	всего	здания	Всего	
	2 очередь строительства											
	Жилые и общественные здания и сооружения											
1	Секция 1-1	12	1	54	54	562,21	562,21	-	-	21043,28	21043,28	
2	Секция 1-2	9	1	44	44	531,12	531,12	-	-	15450,99	15450,99	
3	Секция 1-3	9	1	44	44	538,65	538,65	-	-	15668,15	15668,15	
4	Секция 1-4	12	1	67	67	556,78	556,78	-	-	20444,39	20444,39	
5	Секция 1-5	12	1	67	67	555,74	555,74	-	-	20442,78	20442,78	
6	Секция 1-6	12	1	55	55	637,96	637,96	-	-	22516,71	22516,71	
7	Секция 1-7	9	1	40	40	592,48	592,48	-	-	16116,77	16116,77	
8	Секция 2-1. Административно- офисное здание	3	1	-	-	496,01	496,01	-	-	6210,74	6210,74	
			Coc	руже	ния и	і площа	дки					
Α	Детская площадка	-	-	-	-	-	330,00	-	-	-	-	
Б	Спортивная площадка	-	-	-	-	-	131,00	-	-	-	-	
В	Площадка для отдыха	-	-	-	-	-	145,00	-	-	-	-	
Γ	Площадка для ТБО	-	1	-	-	-	14,25	-	-	-	-	
Д	Автопарковка различной вмести- мостью на 22 м/м	-	ı	-	1	-	333,90	-	-	-	-	
	1 очередь строительства											
9	Паркинг на 228 м/м	3	1	-	-		1546,0	-	-	-	-	
			\/			۔ ۔ ہے		_				

#### Условные обозначения

Обозначение	Наименование	Примечание
1 1	Граница земельного участка, 2 очередь строительства	
	2 o repeat ampairmentament	
	Граница 1 очереди строительства	
1 <mark>364,77</mark> 364,61	Красная отметка Черная отметка	
365,50 ±0,000	Отметка нуля	
5,5 118,5	Уклон ( в ‰) Расстояние (в м)	
369,25 ▲	Отметка крыльца	
10	Проектные горизонтали	

#### Примечания

- 1. Данный чертеж разработан на топографо-геодезической основе М 1:500.
- 2. Система высот Балтийская, система координат городская.
- 3. План выполнен локально, с учетом отметок прилегающих территорий и рекомендациям ПДП.
- 4. На территории участка водоотвод решен открытым способом по проезжей части с дальнейшим выпуском на газоны и прилегающую территорию.
- 5. Высотную отметку вести от ближайшего пункта полигонометрии.
- 6. Проектные (красные) горизонтали проведены через 0,1 м.
- 7. Проектные отметки даны по низу отмостки и по верху проектируемого покрытия.

									ГП	
	16		.,,		-	«Строительство многоквартирного жилого и паркингом, по адресу г. Астана, р-н С Вторая очередь (без наружных инженерных с	арайшық, у	л. А 102, y	/ч. 31».	
Изм.	кол.уч.	J lucm	№док.	Подп.	Дата	Вторал в торова (все паружнам анжеторнам в		,,,,,,,,,,,,,,,,,,,,,,,,,,,,,,,,,,,,,,	,	
							Стадия	Лист	Листов	
				. 0	08.25	Генеральный план	РΠ	6		
ГИП		Оспан	ов Д.С.	<b>J</b>	08.25		111	O		
Выпо.	пнила	Бортни	кова А.	E Common of the	08.25	Ппои опроинальный поль офо				
Н.кон	тр.	Потап	ов НП	KomoB	08.25	ттан организации рельефа. М 1:500	T00	"NAP G	ROUP"	
Выполнила Н.контр.		Бортникова А. Потапов НП		Roma	_	План организации рельефа.	TOO "NAP GROUP"			

#### +0.35 <mark>364.83</mark> 364.48 +0.17 364.90 363.63 364.03 +62.09 +118.63 +174.96 +177.76 +145.01 +(+0.18(364.93 364.15 +55.85 +124.80 +304.32 +0.84 <u>364.69</u> 363.85 +361.28 364.65 +351.43 364.36 +0.55 <u>365.01</u> 364.46 +0.32 364.87 +1.35 364.26 364.31 +361.24 +164.12 +147.66 +96.73 363.61 +246.33 +0.33 364.83 +0.42 364.54 +0.41 364.47 +0.57 364.35 +1.49 364.18 364.12 +89.71 +52.70 +0.56 364.95 +132.28 +135.99 +0.56 364.82 +155.69 +158.48 +1.59 364.30 +0.67 <u>364.65</u> 363.98 +0.79 364.59 +0.86 364.48 362.71 +0.30 364. +0.72 364.51+0.81 364.57 +160.27 +118.77 +0.43 <mark>364.37 +0.58 364.39</mark> 363.94 363.81 +0.11 364.57 364.46 ₹ +0.30 364.71 +117.61 +86.92 +0.42 364.24 +0.47 364.21 363.82 363.74 +0.14 364.44 +113.03 +81.81 +0.18 363.84 +0.11 363.67 +62.02 +51.91 +0.29 363.86 363.57 +0.14 364.44 +60.00 364.30 +0.34 364.10 +0.27 363.99 -0.03 364.31 +0.29 364.18 +0.93 364.45 +17.12 +0.35 364.12 +0.34 364.11 363.77 +6.73 +0.27 364.40 +138.06 +69.63 364.13 +0.42 364.24 -13.69 363.82 0.00 363.78 +0.18 363.78 363.60 -0.33 <mark>364.31</mark> 364.64 -31/.52 -1.18 363.77 -0.25 363.25 363.50 -0.18 363.25 363.80 363,68 +10.13 *f*24.2/2 ′-69<u>/</u>.18 <u>/-0.83</u>|363,49 -0.34 364.05 +0.06 363.91 +0.07 363.77 -0.03 363.63 363.43 364.32 363.85 364.39 20,00 20,00 13,48 Насыпь +451.10 +863.53 +962.40 +794.12 +983.38 +987.50 +5042.03 Выемка -127.12 0.00 0.00 -24.22 -69.18 -77.96 -298.48

#### Картограмма рассчитана в Civil 3D 2024 методом триангуляции.

#### Ведомость объемов земляных масс

	_			
Hauranaanua anuuma	2 04. 0	тр-ва	Приме-	
Наименование грунта	Насыпь (+)	Выемка (-)	, чание	
1. Грунт планировки территории	+5 042,0	-298,5		
2. Снятие плодородного слоя почвы h=0,33 м	-	3 354,0		
3. Замена плодородного слоя почвы на участках насыпи минеральным грунтом h=0,33 м	2 235,0	-		
4. Вытесненный грунт,		16 855,4		
в т.ч. при устройстве:				
а) подземных частей зданий (сооружений)	-	(13 150,5)		
б) автомобильных дорог	-	(2 673,94)		
в) плодородной почвы на участках озеленения		(1 031,0)	h=0,4 м	
5. Поправка на уплотнение <mark>5%</mark>	363,85	-		
6. Всего пригодного грунта:	7 640,85	16 855,4		
7. <u>Избыток пр</u> игодного грунта	9 214,55	-		
8. Плодородного грунт, всего, в т.ч.		3 354,0		
а) используемый для озеленения территории	1 031,0	-		
б) <u>избыток</u> плодородного грунта	2 323,0	-		
9. Итого перерабатываемого грунта	20 209,4	20 209,4		

#### Условные обозначения


Обозначение	Наименование	Примечание
1 1	Граница земельного участка, 2 очередь строительства	
11	Граница 1 очереди строительства	
+0,20 <mark>364,53</mark> 364,33	Рабочая Проектная (красная) отметки Существующая	
+88	Объем грунта в кубах данного контура	
	Насыпь Выемка Линия нулевых работ	

#### Примечания:

- 1. Данный лист выполнен на основе листа ГП-5.
- 2. Согласно инженерно-геологическим изысканиям мощность плодородного слоя составляет 0,3-0,4 м. Принимаем среднюю мощность: (0,3x7+0,4\*3)/10=0,33 м. Площадь распространения плодородного грунта принимается 11 180 м²x0,33=3 354,0 м³. Снятие ПРС выполнить механизированным способом.
- 3. Уплотнение грунта выполнить прицепными катками на пневмоколесном ходу (25 m) слоями толщиной 30 см 5 проходок по одному следу.
- 4. Снятый плодородный грунт складитуется в кучу на свободную от застройки площадку на участке строительства, используется в дальнейшем для озеленения.
- 5. Расчет вытесненного грунта под покрытия:

 $3\ 015x0,55+1\ 937x0,33+764x0,35+348x0,235+182x0,15=2\ 673,94\ m^3.$  Расчет вытесненного грунта под газон:  $5\ 219x0,4=2\ 087,6\ m^3$ 


									ГП
	16					«Строительство многоквартирного жилого и паркингом, по адресу г. Астана, р-н Са Вторая очередь (без наружных инженерных с	арайшық, у	л. А 102, y	ч. 31».
Изм.	Кол.уч.	Hucm	№док.	Подп.	Дата	Впорал в юровь (все паруживых анженорных в	ome a ome	onnou con	тисттацаа).
							Стадия	Лист	Листов
				. 0	08.25	Генеральный план	РΠ	7	
ГИП		Оспан	ов Д.С.	<b>J</b>	08.25			,	
Выполнила Бортникова А. Н.контр. Потапов НП			08.25	Ппон зомпанну мосо	1				
		KomoB	08.25	План земляных масс. М 1:500	TOO "NAP GROUP"				

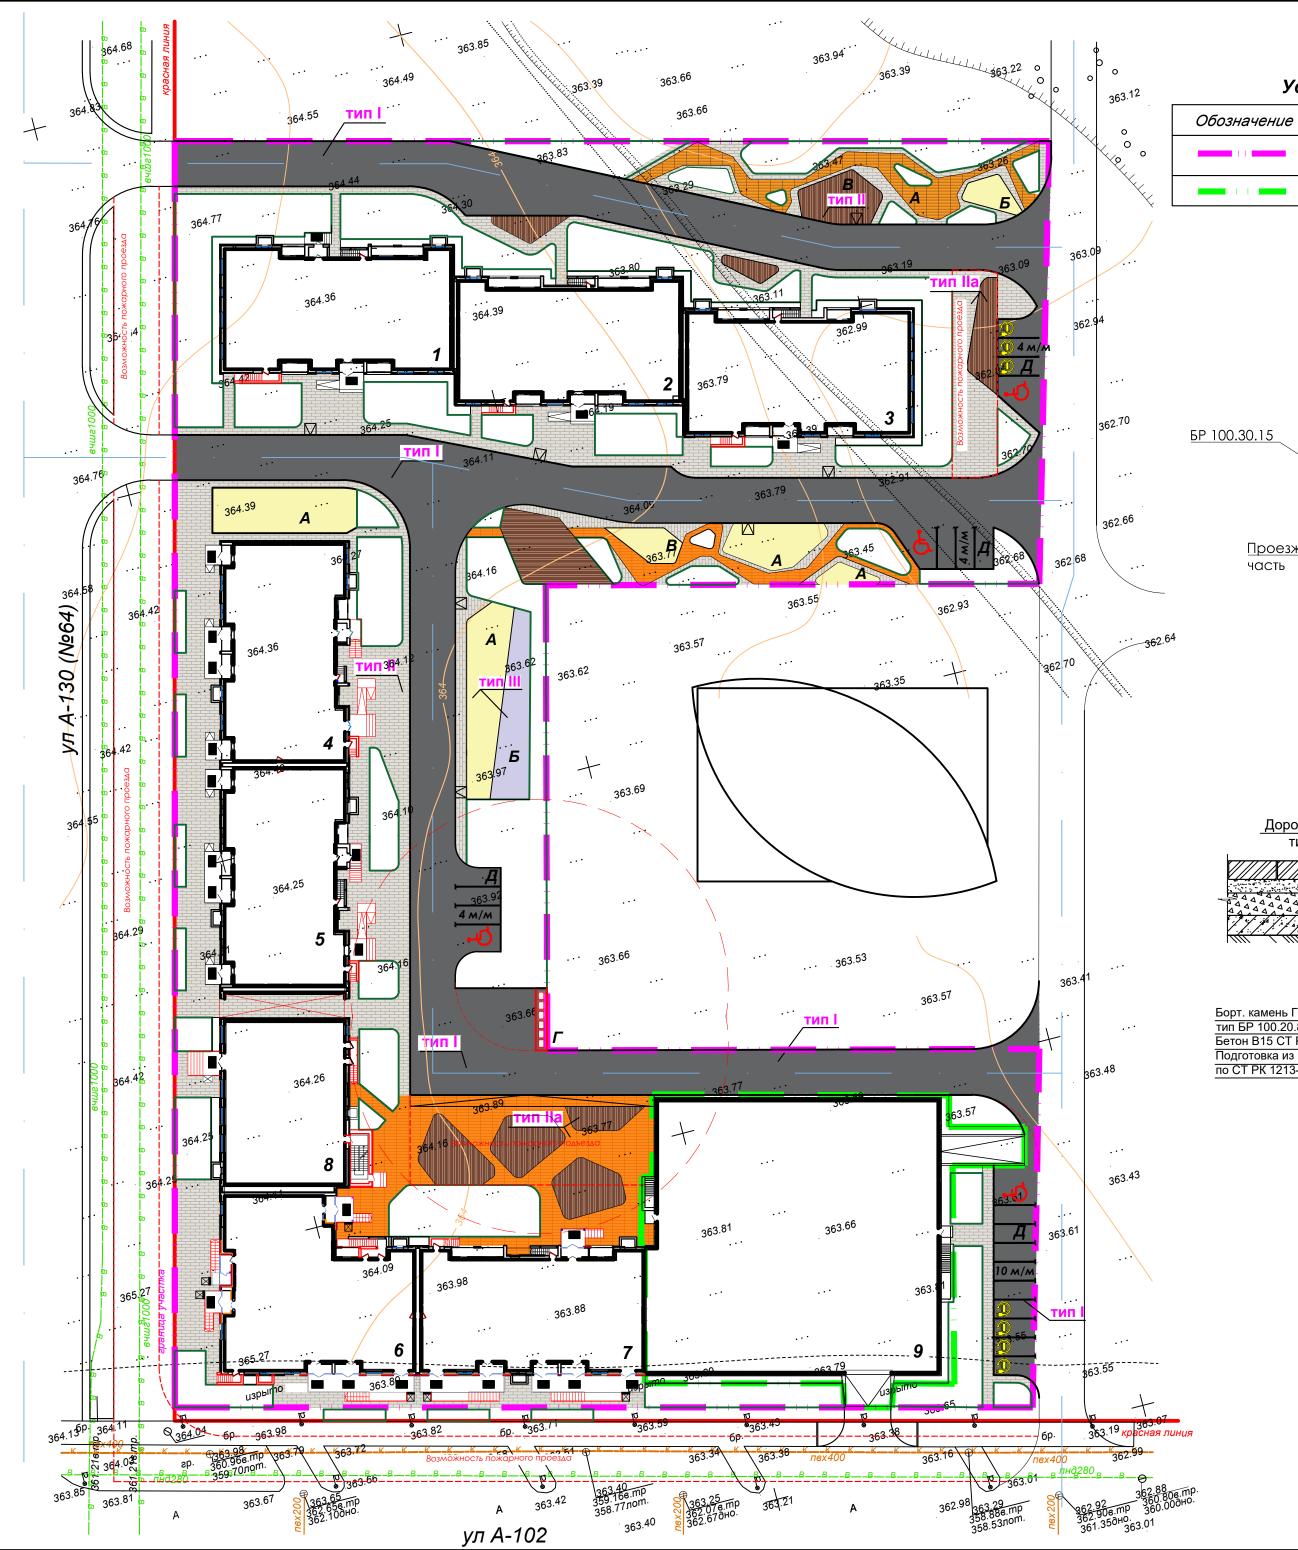

#### Ведомость тротуаров, дорожек и площадок

Поз.	Наименование	Тип	Площадь покрытия, м²	Примечание
1	Асфальтобетонное покрытие с бордюром из бортового камня БР 100.30.15, L=1007,0 м (151,1 м²)	1	3015,00	
2	Покрытие тротуара плиткой с бордюром из бортового камня БР 100.20.8, L=1 270,0 м (101,6 м²)	11	1843,1	
3	Покрытие тротуара с возможностью проезда пожарной машины	lla	764,00	
4	Покрытие площадок тартановое	111	348,00	S желтой=255 м² S сиреневой=93 м
5	Асфальтобетонная отмостка		182,00	раздел КЖ
6	Тактильная плитка		93,9	

#### Конструкция устройства бордюрного пандуса

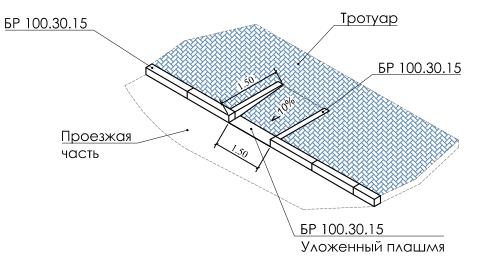


Условные обозначения

Наименование

Граница 1 очереди строительства


Граница земельного участка, 2 очередь строительства

#### Сопряжение площадки с дорожкой

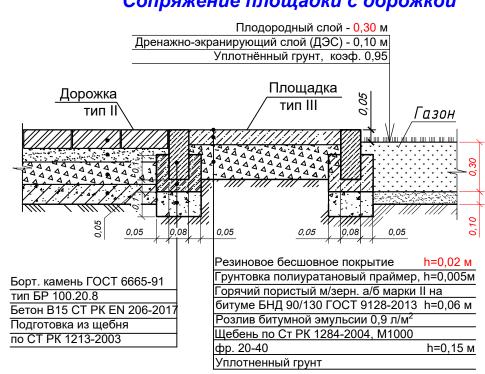


Н=0,235 м

#### Сопряжение проезда с дорожкой с возможностью проезда пожарной техники

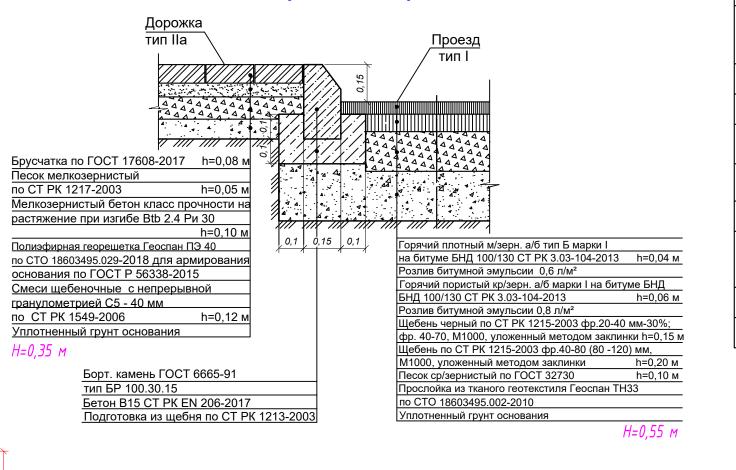

#### Покрытие тротуара Тип II

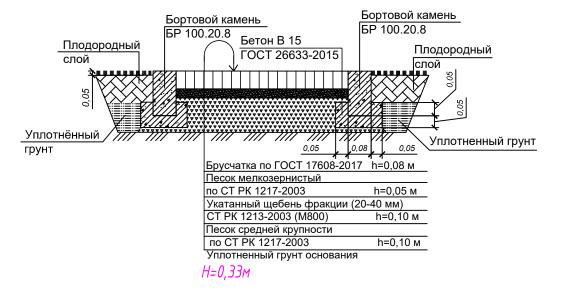

### Ведомость жилых и общественных зданий и сооружений

ο φ		Этажность	Кол	тичесг	пво		Площа	объем, м <sup>3</sup>			
Номер на плане	та наименование и обозначение		зданий	квар	тир	заст	ройки	оби нормир	-	здания	Всего
Н Н		Эт	здаі	зда- ния	ece-	здания	всего	здания	eceso	здаі	Bo
			2 046	ередь	стр	оитель	ства				
	Жил	ые и	обще	еств	енные	е здания	и соор	ужения			
1	Секция 1-1	12	1	54	54	562,21	562,21	-	-	21043,28	21043,28
2	Секция 1-2	9	1	44	44	531,12	531,12	-	-	15450,99	15450,99
3	Секция 1-3	9	1	44	44	538,65	538,65	-	-	15668,15	15668,15
4	Секция 1-4	12	1	67	67	556,78	556,78	-	-	20444,39	20444,39
5	Секция 1-5	12	1	67	67	555,74	555,74	-	-	20442,78	20442,78
6	Секция 1-6	12	1	55	55	637,96	637,96	-	-	22516,71	22516,71
7	Секция 1-7	9	1	40	40	592,48	592,48	-	-	16116,77	16116,77
8	Секция 2-1. Административно- офисное здание	3	1	-	-	496,01	496,01	-	-	6210,74	6210,74
			Cod	руже	ния и	и площа	дки				
Α	Детская площадка	-	-	-	-	-	330,00	-	-	-	-
Б	Спортивная площадка	-	-	-	-	-	131,00	-	-	-	-
В	Площадка для отдыха	-	-	-	-	-	145,00	-	-	-	-
Γ	Площадка для ТБО	-	-	-	-	-	14,25	-	-	-	-
Д	Автопарковка различной вмести- мостью на 22 м/м	-	-	-	-	-	333,90	-	-	-	-
			1 046	ередь	стр	оитель	ства				
9	Паркине на 228 м/м	3	1	_	-		1546,0	-	-	-	-

#### \_

Примечания: 1. Размеры даны в метрах.

- 2. В местах пересечения тротуаров с проезжей частью необходимо устроить пандус шириной не менее 1,5 м и уклоном не более 10%.
- 3. При укладке брусчатки оставлять минимальный зазор 1-2 мм, который заполняется частицами песка.
- песка. 4. Конструкция дорожной одежды проездов для пожарной техники рассчитана на нагрузку от пожарных автомобилей.
- Толщина слоев покрытий дана после уплотнения.
- 6. Уплотнение производить при оптимальной влажности, катком весом 500 кг, по проездам катком весом 16 m.
- 7. Цвет и фактуру брусчатки для тротуаров принять: cemь PK www.avers.kz или аналог.

Оранжевая -  $S=631 \text{ m}^2$ , коричневая -  $S=430 \text{ m}^2$ , серая -  $S=1 640 \text{ m}^2$ .

									ГП
									111
						«Строительство многоквартирного жилого и паркингом, по адресу г. Астана, р-н С	арайшық, у	л. А 102, y	ч. 31».
Изм.	Кол.уч.	Лист	№док.	Подп.	Дата	Вторая очередь (без наружных инженерных с	етей и сме	етной доку	/ментации).
							Стадия	Лист	Листов
					08.25	Генеральный план	РΠ	8	
ПΠ		Оспано	ов Д.С.	(Ja)	08.25		FII	O	
Выпол	пнила	Бортни	кова А.		08.25	План благоустройства.			
1.кон	тр.	Потап	οβ ΗΠ	12 maß	08.25	план покрытий. М 1:500	T00	"NAP G	ROUP"
					I	•			

Формат АЗхЗ



#### Ведомость элементов озеленения (2 оч-дь стр-ва)

	Беоомостть элеме	HIIIUB U	зелепе	<del>2</del> пия (2	2 04-06 спір-ва)
Поз.	Наименование породы ил вида насаждения	u	Воз- раст, лет	Кол.	Примечание
1	Береза повислая		-	13	шт./саженец с комом 0,8х0,8х0,5 м, ДЭС = 0,20, h= 3,0 м, обхват ствола 14-16 см
2	Рябина обыкновенная		-	8	шт./саженец с комом 0,8х0,8х0,5 м, ДЭС = 0,20, h= 2,5-3,0 м, обхват ствола 14-16 см
3	Ель обыкновенная		-	35	шт./саженец с комом 1,0х1,0х0,6 м, ДЭС = 0,20, h= 2,5-3,0 м, обхват ствола 16-18 см
4	Клен татарский	0	-	30	шт./саженец с комом 0,8х0,8х0,5 м, ДЭС = 0,20, h= 3,0 м, обхват ствола 10-12 см
5	Ива ломкая		ı	10	шт./саженец с комом 0,8х0,8х0,5 м, ДЭС = 0,20, h= 2,5 м, обхват ствола 12-14 см
6	Смородина золотистая ж/и	W. A. P 1704 W. A. P 1714	-	1 555	шт./в траншее 0,7х0,5м, h= 1,0-1,2 м
7	Арония черноплодная	666	-	19	шт./саженец с комом, h= 0,5-0,8 м
8	Пузыроплодник калинолистный		-	13	шт./саженец с комом, h= 0,5 м
9	Спирея Вангутта	666	-	26	шт./саженец с комом, h= 0,5-0,8 м
10	Газон партерный		-	2 577,4	травосмесь, h=0,3 м
11	Цветник		-	85	м²/однолетние, 20 шт/м²
	расход семян 40гр/м², кг		-	114,1	
	Ком	пенсацион	ная посас	Эка	
1*	Ива ломкая		-	58	шт./саженец с комом 0,8x0,8x0,5 м, ДЭС = 0,20, h= 2,5 м, обхват ствола 12-14 см

#### Ведомость жилых и общественных зданий и сооружений

					•				, ,	•	
. <u>e</u>		ть	Кол	пичест	пво		Площа	адь, м²			пельный м, м³
Номер на плане	Наименование и обозначение	Этажность	зданий	квартир		застройки		общая нормируемая		здания	Bceso
1 H		ж	зда	зда- ния	ece-	здания	eceso	здания	eceso	зда	Все
			2 046	ередь	стр	оитель	ства				
	Жил	ые и	обще	естве	енные	э здания	и соору	/жения			
1	Секция 1-1	12	1	54	54	562,21	562,21	-	-	21043,28	21043,28
2	Секция 1-2	9	1	44	44	531,12	531,12	-	-	15450,99	15450,99
3	Секция 1-3	9	1	44	44	538,65	538,65	-	-	15668,15	15668,15
4	Секция 1-4	12	1	67	67	556,78	556,78	-	-	20444,39	20444,39
5	Секция 1-5	12	1	67	67	555,74	555,74	-	-	20442,78	20442,78
6	Секция 1-6	12	1	55	55	637,96	637,96	-	-	22516,71	22516,71
7	Секция 1-7	9	1	40	40	592,48	592,48	-	-	16116,77	16116,77
8	Секция 2-1. Административно- офисное здание	3	1	-	-	496,01	496,01	-	-	6210,74	6210,74
			Coc	руже	ния и	і площа	дки				
Α	Детская площадка	-	-	-	-	-	330,00	-	-	-	-
Б	Спортивная площадка	-	-	-	-	-	131,00	-	-	-	-
В	Площадка для отдыха	-	-	-	-	-	145,00	-	ı	-	ı
Γ	Площадка для ТБО	-	-	-	-	-	14,25	-	-	-	-
Д	Автопарковка различной вмести- мостью на 22 м/м	1	-	-	1	-	333,90	-	1	-	1
			1 046	ередь	cmp	оительс	ства				
9	Паркинг на 228 м/м	3	1	-	-		1546,0	-	-	-	-

#### Условные обозначения

Обозначение	Наименование				
11	Граница земельного участка, 2 очередь строительства				
	Граница 1 очереди строительства				

#### Іппмецанца:

- 1. На территории участка предусмотрена посадка лиственных и хвойных пород деревьев и многолетних цветущих кустарников.
- 2. Газон партерный трава "Канадская". Норма высева 40 гр/м². Замена грунта 100%. Плодородный слой h=0,30 м на песчаной подушке h=0,10 м. Состав травосмеси: овсяница 4 вида по 15%, райграс-20%,
- 3. Посадку деревьев производить только доброкачественными стандартными саженцами, отвечающие госстандарту: саженцы лиственных пород ГОСТу 24909-81, саженцы хвойных пород ГОСТу 25769-83. Для посадок деревьев с комом 0,8х0,8х0,5 м, яма 1,7х1,7х0,75 ДЭС=0,20 м. Для двурядной живой изгороди количество кустарников 5 шт на 1,0 п.м. Траншея шириной 0,70 м, h= 0,50 м. Замена грунта 100%. ДЭС 0,15 м. Разбивку деревьев вести от края газонов / проезжей части.
- 4. Размеры даны в метрах.
- 5. Посадка деревьев и кустарников осуществляется механическим способом, для удешевления работ.
- 6. Работы по озеленению производить по окончании строительства и прокладки инженерных сетей.
- 7. Производить уход за зелеными насаждениями до сдачи в эксплуатацию подкормка древесно-кустарниковых насаждений биостимулятором (лигногумат) на 1 литр воды 0,25 гр. с поливом;

									ΓΠ
						«Строительство многоквартирного жилого и паркингом, по адресу г. Астана, р-н Са	арайшық, у	л. А 102, y	⁄ч. 31».
Изм.	Кол.уч.	Лист	№док.	Подп.	Дата	Вторая очередь (без наружных инженерных с	етей и сме	етной док	ументации).
							Стадия	Лист	Листов
				. 0	08.25	Генеральный план	РΠ	a	
ГИП		Оспан	ов Д.С.	(H)	08.25			9	

План благоустройства. План озеленения. М 1:500

TOO "NAP GROUP"


Формат АЗхЗ

# Ведомость малых архитектурных форм и переносных изделий (2 очередь строительства)

		(2 04cpcob chipodilichibelliou)		
Поз.	Обозначение	Наименование	Кол-во	Примечания
1		Урна со вставкой	12	8601-0303-0207
2		Скамейка "Вдохновение"	15	8601-0302-0309
3		Детский игровой комплекс	1	8601-0113-0110
4	>++-<	Качели подвесные "Гнездо", качели подвесные одинарные	2	8601-0104-0410, 8601-0104-0406
5		Детский игровой комплекс	2	8601-0113-0111
6	<b>(9)</b>	Карусель с рулем	2	8601-0101-0106
7	( <del>==  <u>E</u>  =</del> )	Качалка-балансир "Большая"	2	8601-0104-0102
8		Игровой модуль "Песочница Грибочек"	3	8601-0109-0305
9		Пергола	3	Торг. сеть
10		Теннисный стол без сетки	2	8601-0208-0101
11		Спортивный комплекс	1	8601-0201-0119
12	10 <del>4</del>	Тренажер "Жим ногами"	2	8601-0201-0103
13		Тренажер "Двойные лыжи" с платформой	2	8601-0216-0127
14	<b>元</b>	Тренажер "Верхняя тяга" с платформой	2	8601-0216-0110
15	<b>⋽•</b> €	Тренажер "Брусья" с платформой	2	8601-0216-0121
16	1	Шведская стенка	1	8601-0204-0201
17		Ограждение площадки	110 п.м.	8601-0602-0503
18	ршш	Подставка для велосипедов	7	8601-0702-0101
19		Навес над мусорными баками на 2 шт.	2	8601-0307-0104
20		Контейнер объемом 1,0 м <sup>3</sup>	6	8601-0307-0403

#### Схема укладки тактильной плитки в конструкции тротуара

Тактильная бетонная плитка по ГОСТ Р 52875-2018 - 50 мм
Цементно-песчаный раствор М150 - 30 мм
Песок мелкозернистый по СТ РК 1217-2003 - 50 мм
Укатанный щебень фракции (20-40 мм)
по СТ РК 1213-2003 (М800) - 10 мм
Песок средней крупности по СТ РК 1217-2003 - 10 мм
Уплотненный грунт основания

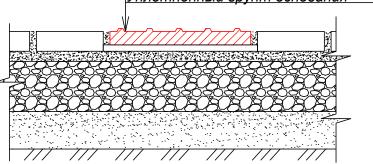

**Ф** 4 м/м

363.92 4 M/M

ул А-102

#### Условные обозначения

Обозначение	Наименование	Примечание
	Граница земельного участка, 2 очередь строительства	
11	Граница 1 очереди строительства	

#### Ведомость жилых и общественных зданий и сооружений

٩		ть	Кол	пичест	пво		Площа	адь, м²		Строительный объем, м³		
Номер на плане	Наименование и обозначение	Этажность	зданий	квар	тир	заст	астройки но		цая руемая	здания	980	
7 %		Этг	зда	зда- ния	все- го	здания	всего	здания	всего	3да	Всего	
2 очередь строительства												
Жилые и общественные здания и сооружения												
1	Секция 1-1		1	54	54	562,21	562,21	-	-	21043,28	21043,28	
2	2 Секция 1-2		1	44	44	531,12	531,12	-	-	15450,99	15450,99	
3	3 Секция 1-3		1	44	44	538,65	538,65	-	-	15668,15	15668,15	
4	4 Секция 1-4		1	67	67	556,78	556,78	ı	ı	20444,39	20444,39	
5	5 Секция 1-5		1	67	67	555,74	555,74	ı	ı	20442,78	20442,78	
6	6 Секция 1-6 7 Секция 1-7		1	55	55	637,96	637,96	-	-	22516,71	22516,71	
7			1	40	40	592,48	592,48	-	-	16116,77	16116,77	

#### Сооружения и площадки

496,01 496,01

- 6210,74 6210,74

Α	Детская площадка	-	-	-	-	-	330,00	-	-	-	-
Б	Спортивная площадка	-	-	-	-	-	131,00	00		-	-
В	Площадка для отдыха	-	-	-	-	-	145,00	5,00		-	-
Γ	Площадка для ТБО	-	-	-	-	-	14,25	-	-	-	-
Д	Автопарковка различной вмести- мостью на 22 м/м	-	-	-	-	-	333,90	90		-	-
1 очередь строительства											
9	Паркинг на 228 м/м	3	1	-	-		1546,0	-	-	-	-

# Ведомость тактильного покрытия (2 очередь строительства)

Поз.	Наименование	Ед. изм.	Кол-во
	Полоса движения для МГН с покрытием из сборных бетонных тротуарных тактильных плит (0,30х0,30 м), в том числе:		
0000	плитка с конусообразными рифами, "Стоп"	м²/шт	9,1 / 101
	плитка с продольными рифами, "Движение прямо"	м²/шт	80,1 / 890
	плитка с диагональными рифами, "Внимание поворот"	м²/шт	4,7 / 52
	Итого:	м²/шт	93,9 / 1 043

#### Примечания:

Секция 2-1.

8 Административно-

офисное здание

- 1. МАФы приняты согласно УСН РК 8.02-03-2024.
- 2. При монтаже игрового оборудования на детских площадках необходимо соблюдать безопасные расстояния согласно требований СП РК 3.01-105-2013 табл.8.

«Строительство многоквартирного жилого дома с объектами обслуж						
и паркингом, по адресу г. Астана, р-н Сарайшық, ул. А 102, уч. 31.						
Вторая очередь (без наружных инженерных сетей и сметной докуменг	Дата	Подп.	№док.	Лист	Кол.уч.	1зм.
Стадия Лист Ли						
Генеральный план	08.25					
	08.25	$\mathcal{J}_{\mathcal{S}}$	ов Д.С.	Оспан		ИΠ
План расположения МАФ	08.25		кова А.	Бортни	пнила	ыпол
- План расположения МАФ. ТОО "NAP GRO! М 1:500	08.25	Manub	ов НП	Потап	тр.	І.кон
IVI 1.500						

Формат АЗхЗ