

РАБОЧИЙ ПРОЕКТ

AB2-DPR-OP-BB-45577

Специализированный магазин по продаже товаров эпизодического спроса непродовольственной группы, расположенный в городе Алматы, Медеуский район, Кульджинский тракт, участок 80/4 (Без наружных инженерных сетей)

ТОМ II ГП Генеральный план

Проектировщик: TOO "TAIMAS - M"

Ведомость рабочих чертежей основного комплекта

Лист	Наименование	Примечание
1	Общие данные	
2	Разбивочный план 1:500	
3	План организации рельефа 1:500	
4	План земляных масс 1:500	
5	Сводный план инженерных сетей 1:500	
6	План проездов, тротуаров, дорожек и площадок 1:500	
6.1	Конструкции покрытий по грунту	
7	План озеленения и план расположения малых архитектурных форм 1:500	

Перечень актов освидетельствования скрытых работ

Обоснование

1. Акт на возведение и уплотнение земляного полотна	СНиП 3.06.03-85 n.14.2	(+)	
2. Акт на полное выполнение вертикальной планировки	CH PK 1.03-00-2011		
строительной площадки с уплотнением насыпей до проектного	n. 6.9		
коэффициента плотности, профилирование до проектных			
отметок водоотводных устройств		(+)	
3. Акт на устройство основания и покрытия автодорог,	СНиП 3.06.03-85 n.14.2		
тротуаров, садовых дорожек. Укладка бортового камня	СП РК 3.01-105-2013		
	n.4.1.3-4.1.4	(+)	
4. Посадка деревьев, кустарников, устройство газонов.	СП РК 3.01-105-2013		
Устройство малых форм архитектуры	n.4.1.2-4.1.6	(+)	

Проект разработан в соответствии с действующими нормами и правилами и предусматривает мероприятия, обеспечивающие взрывную, взрывопожарную и пожарную безопасность при эксплуатации здания (сооружения), а также соответствует требованиям экологических и санитарно-гигиенических норм и правил.

Главный инженер проекта

Наименование актов



Необходим Примечание

Ведомость ссылочных и прилагаемых документов


Обозначение	Наименование	Примечание
	Ссылочные документы:	
ГОСТ 21.101-97	Основные требования к проектной и рабочей	
	документации	
ГОСТ 21.204-93	Условные графические обозначения и изображения	
	элементов генеральных планов и сооружения	
	транспорта	
ГОСТ 21.508-93	Правила выполнения рабочей документации	
	генеральных планов предприятий, сооружений и	
	жилищно-гражданских объектов	
ГОСТ 21.701-2013	Автомобильные дороги. Земляное полотно и дорожная	
	одежда. Рабочие чертежи	
ΓΟCT 6665-91	Камни бетонные и железобетонные бортовые.	
	Технические условия	

Технико-экономические показатели

N	Наименование	Eg. изм.	Количество	%	Примечание
1	Площадь отвода госакт 20-315-062-413	sa	0.3159	100	
2	Площадь застройки	M ²	713.71	23	
	– nos. 1		(709.71)		
	– nos. 8		(4.00)		
3	Площадь покрытия проездов, тротуаров и площадок	M ²	1373	44	
4	Площадь озеленения, в т.ч.	M ²	1072.29	33	
	— газон		773.29		
	— газонная решетка		299		

Согласующие подписи специалистов, приведенные на листе, относятся ко всем рабочим чертежам данного комплекта, требующим согласования.

Ситуационный план М1:20000

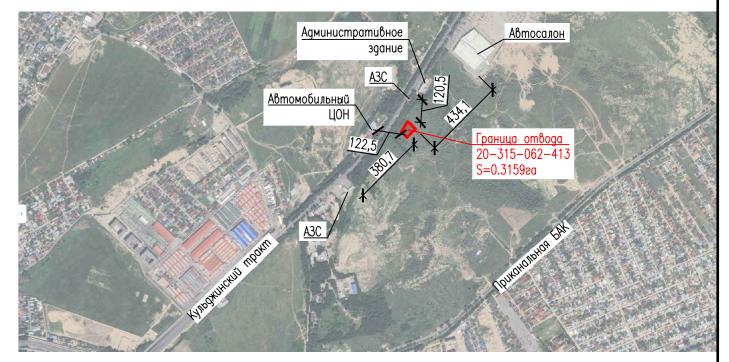

Общие указания

- Настоящий проект разработан на основании:
- топографической съемки М 1:500, выполненной ТОО "ТопГиз", в сентябре 2024 г.
- инженерно-геологических изысканий, выполненных ТОО "Алматы ГИИЗ", в 2024 г.
- Система координат городская. Система высот Балтийская.
- Обеспеченность парковочными местами на объект предусмотрена:
- в соответствии со СП РК 3.01—101—2013 Приложение Д Таблица Д.1 п. 4.3 для специализированных магазинов по продаже товаров эпизодического спроса непродовольственной группы: • Общая площадь здания — 1087.77 м²
- $1087.77 \text{ m}^2 / 105 \text{ m}^2 = 10 \text{ m/m}.$
- в соответствии со СП РК 3.06-101-2012 n.4.3.1.6: Количество парковочных мест для МГН 1 м/м:

Итого на весь комплекс требуется 10 м/м, в том числе 1 м/м для инвалидов. По факту проектом предусмотрено 26 м/м на прилегающей территории (в том числе 3 м/м для МГН).

- Расчет обеспеченности контейнерами согласно нормам образования и накопления коммунальных отходов по городу
 - при 916.95 м² расчетной площади
 - $916.95 * 1.75 = 1605 \text{ m}^3/\text{sog}$ $1605 / 365 = 4 \text{ m}^3/\text{день}$
 - (1 контейнер для ТБО "Бетонная капсула" -5м^3)

Итого на весь комплекс требуется 1 контейнер для ТБО "Бетонная капсула". Проектом предусмотрено 2 контейнера для ТБО "Бетонная капсула" за условными границами проектирования. Контейнеры размещены на твердом асфальтобетонном покрытии и ограждены с трех сторон для предотвращения разноса мусора. Контейнеры рассчитаны на ежесуточный вывоз согласно n. 58 СП приказом u.o. Министра здравоохранения PK от 25.12.2020 № *Қ*Р ДСM-331/2020.

						AB2-DPR-OP-BB-45577-ΓΠ							
						Специализированный магазин по продаже товаров эпизодического спроса непродовольственной группы, расположенный в городе Алматы, Медеуский ра							
Изм.	Кол.уч	Лист	Док.	Пogn.	Дата	Кульджинский тракт, участок 80/4 (Без	наружных и	інженерных с	сетей)				
					1		Стадия	Лист	Листов				
П	/Π	Оспан	нов Е	Thy		Общеплощадочные материалы	РΠ	01	07				
Γ	ΑП	Коро	ль К	To he	-		1 11	0	07				
Разраб	ботала	Кусаин	юва А	The same	1		TO	OO «Taima	ıs-M»				
Пров	Верил	Ocnar	нов Е	The		Общие данные		СЛ № 1900					
				l '/	l		I						

X=5445.9000 Y=5084.4000 X=5412.3215 Y=5100.8235 10,51 Европандус X=5377.5215 Y=5073.8235 • 707.14 X=5361.3500 Y=5080.9200 Европандус • 707.32

Ведомость жилых и общественных зданий и сооружений

		Этажность	Количество			Площадь, м²				Строительный объем	
Номер на плане	Наименование и обозначение		Зданий	Квар	mup	3acm	ройки	Оби нормиј		Здания	026
			3gal	3ga- ния	Bce-	3ga- ния	Bce-	3ga- ния	Bce- zo	3ga	Всего
1	Общественное здание	2				709.71	709.71			6623.37	6623.37
2	Автостоянка на 7 м/м										
3	Автостоянка на 10 м/м										
4	Автостоянка на 7 м/м										
5	Автостоянка на 1 м/м										
6	Автостоянка на 1 м/м										
7	Площадка ТБО										
8	ГРПШ						4.00				

Условные обозначения

Наименование	Обозначение
Красные линии	
Граница отвода госакт 20-315-062-413 S = 0.3159 га	

Примечание:

- 1. Настоящий чертеж разработан на основании топографической съемки М 1:500, выполненной ТОО "ТопГиз", в сентябре 2024.
- 2. Система координат городская. Система высот Балтийская.
- . Разбивка зданий выполнена в координатах. Разбивку сооружений, проездов и площадок вести с размерной привязкой от поз.1 как показано на чертеже.
- . Размеры, координаты и отметки даны в метрах.

Разработала Проверил		<u>'</u>		The state of the s		Разбивочный план 1:500		ОО «Taima СЛ № 1900						
ГИП		Оспанов Е Король К			Общеплощадочные материалы	РΠ	02							
,					1		Стадия	Лист	Листов					
Изм.	Кол.уч	Лист	Док.	Пogn.	Дата	Специализированный магазин по продаже т непродовольственной группы, расположенный в Кульджинский тракт, участок 80/4 (Без	городе Ал	маты, Медеу	/ский район,					
						AB2-DPR-OP-BB-45577-ΓΠ								

Ведомость жилых и общественных зданий и сооружений

		Этажность	Количество			Площадь, м²				Строительный объем	
Номер на плане	Наименование и обозначение		Зданий	Квар	mup	3acm	ройки	Оби нормиј		Здания	026
			3gal	3ga- ния	Bce-	3ga- ния	Bce-	3ga- ния	Bce- zo	3ga	Всего
1	Общественное здание	2				709.71	709.71			6623.37	6623.37
2	Автостоянка на 7 м/м										
3	Автостоянка на 10 м/м										
4	Автостоянка на 7 м/м										
5	Автостоянка на 1 м/м										
6	Автостоянка на 1 м/м										
7	Площадка ТБО										
8	ГРПШ						4.00				


Условные обозначения

Наименование	Обозначение
Красные линии	
Граница отвода госакт 20-315-062-413 S = 0.3159 га	

Примечания:

- Данный чертеж разработан на основании разбивочного плана, лист ГП—2 данного шифра.
- . Вертикальная планировка выполнена методом проектных горизонталей с сечением рельефа через 0,10м.
- 3. Проектные отметки даны по верху покрытия. Необходима корректировка рабочих отметок в местах устройства газонов, корыта под одежду дорог и площадок с учетом их конструкций.

							AB2-DI	AB2-DPR-OP-BB-45577-ΓΠ						
	Изм.	Кол.уч	Лист	Док.	Подп.	Дата	Специализированный магазин по продаже т непродовольственной группы, расположенный в Кульджинский тракт, участок 80/4 (Без	городе Ал	poge Алматы, Медеуский район,					
		ı				1		Стадия	Лист	Листов				
	ГИП		Оспанов Е Король К		-	Общеплощадочные материалы	РΠ	03						
Разработа Провери.				нова А	The state of	<i>)</i>	План организации рельефа 1:500	ТОО «Taimas-M» ГСЛ № 19005265						

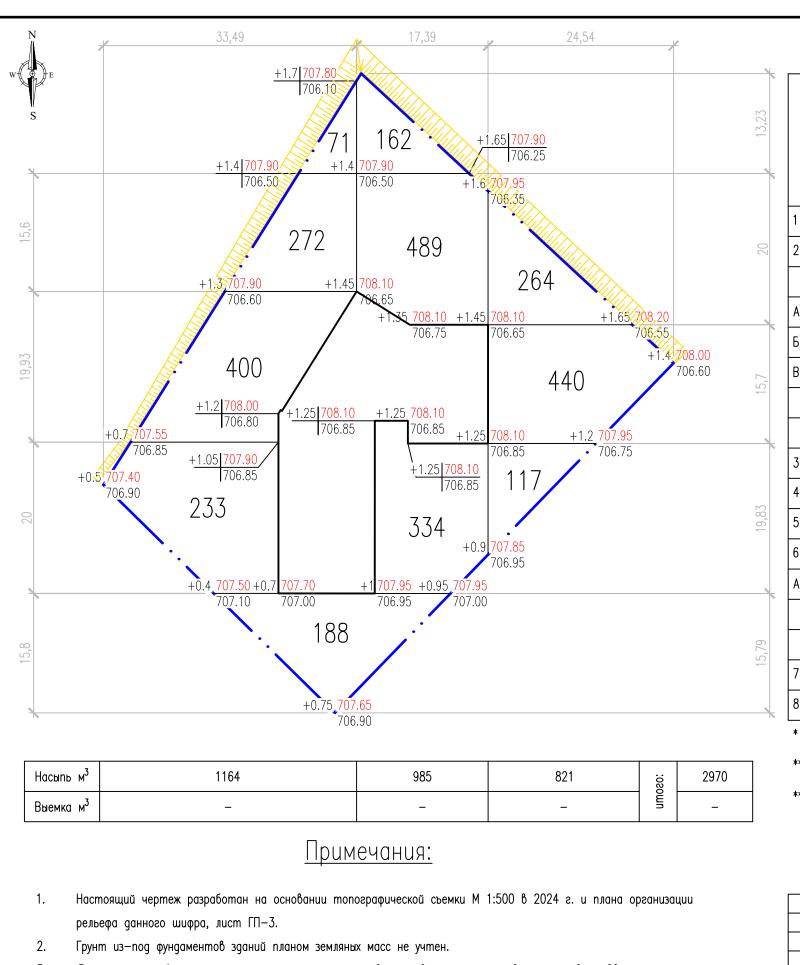


Ведомость объемов земляных масс

	İ				
Наименование грунта		х границах Ірования	За гра проекти	Примеча—	
	Насыпь (+)	Выемка (-)	Насыпь (+)	тирования	ние
1 Грунт планировки территории	3722*				
2 Вытесненный грунт:		1015			
в том числе при устройстве:					
А) Автодорожных покрытий Н=0.63м		(68)			
Б) Тротуарных покрытий		(476)			
В) Плодородной почвы на участках озеленения Н=0.45м					
-газон Н=0.45м		(372)			
-газонная решетка H=0.33м		(99)			
3 Поправка на уплотнение (остаточное разрыхление), 3%	112				
4 Всего пригодного грунта	3834	1015			
5 Недостаток пригодного грунта		2819**			
6 Плодородный грунт, всего, в том числе:		947			
А) Используемый для озеленения территории					
-газон Н=0.25м	207				
-газонная решетка H=0.08м	24				
7 Избыток плодородного грунта	716***				
8 Итого перерабатываемого грунта	4781	4781			

- ** с карьера
- *** в отвал

- Для подсчета объема земляных масс принята сетка квадратов со стороной квадрата равной 20 м.
- Проектные отметки даны по верху покрытия. Необходима корректировка рабочих отметок в местах устройства газонов, корыта под одежду дорог, тротуаров и площадок с учетом их конструкций.
- С учетом плодородного грунта на участке мощностью 0.3 м и объемом 80 м³; насыпь за границами проектирования для устройства откосов $-204 \text{ m}^3 + 80 \text{ m}^3 = 284 \text{ m}^3$.

Разработала Проверил		Кусаинова А		Оспанов Е			План земляных масс 1:500	ТОО «Taimas-M» ГСЛ № 19005265		
ГИП ГАП		Оспанов Е Король К		The state of the s	-	Общеплощадочные материалы	РΠ	04		
					1		Стадия	Лист	Листов	
Изм.	Кол.уч	Лист	Док.	Пogn.	Дата	Специализированный магазин по продаже т непродовольственной группы, расположенный в Кульджинский тракт, участок 80/4 (Без	р городе Алматы, Медеуский район			
						AB2-D	РК-ОР-ВВ-45577-ГП			

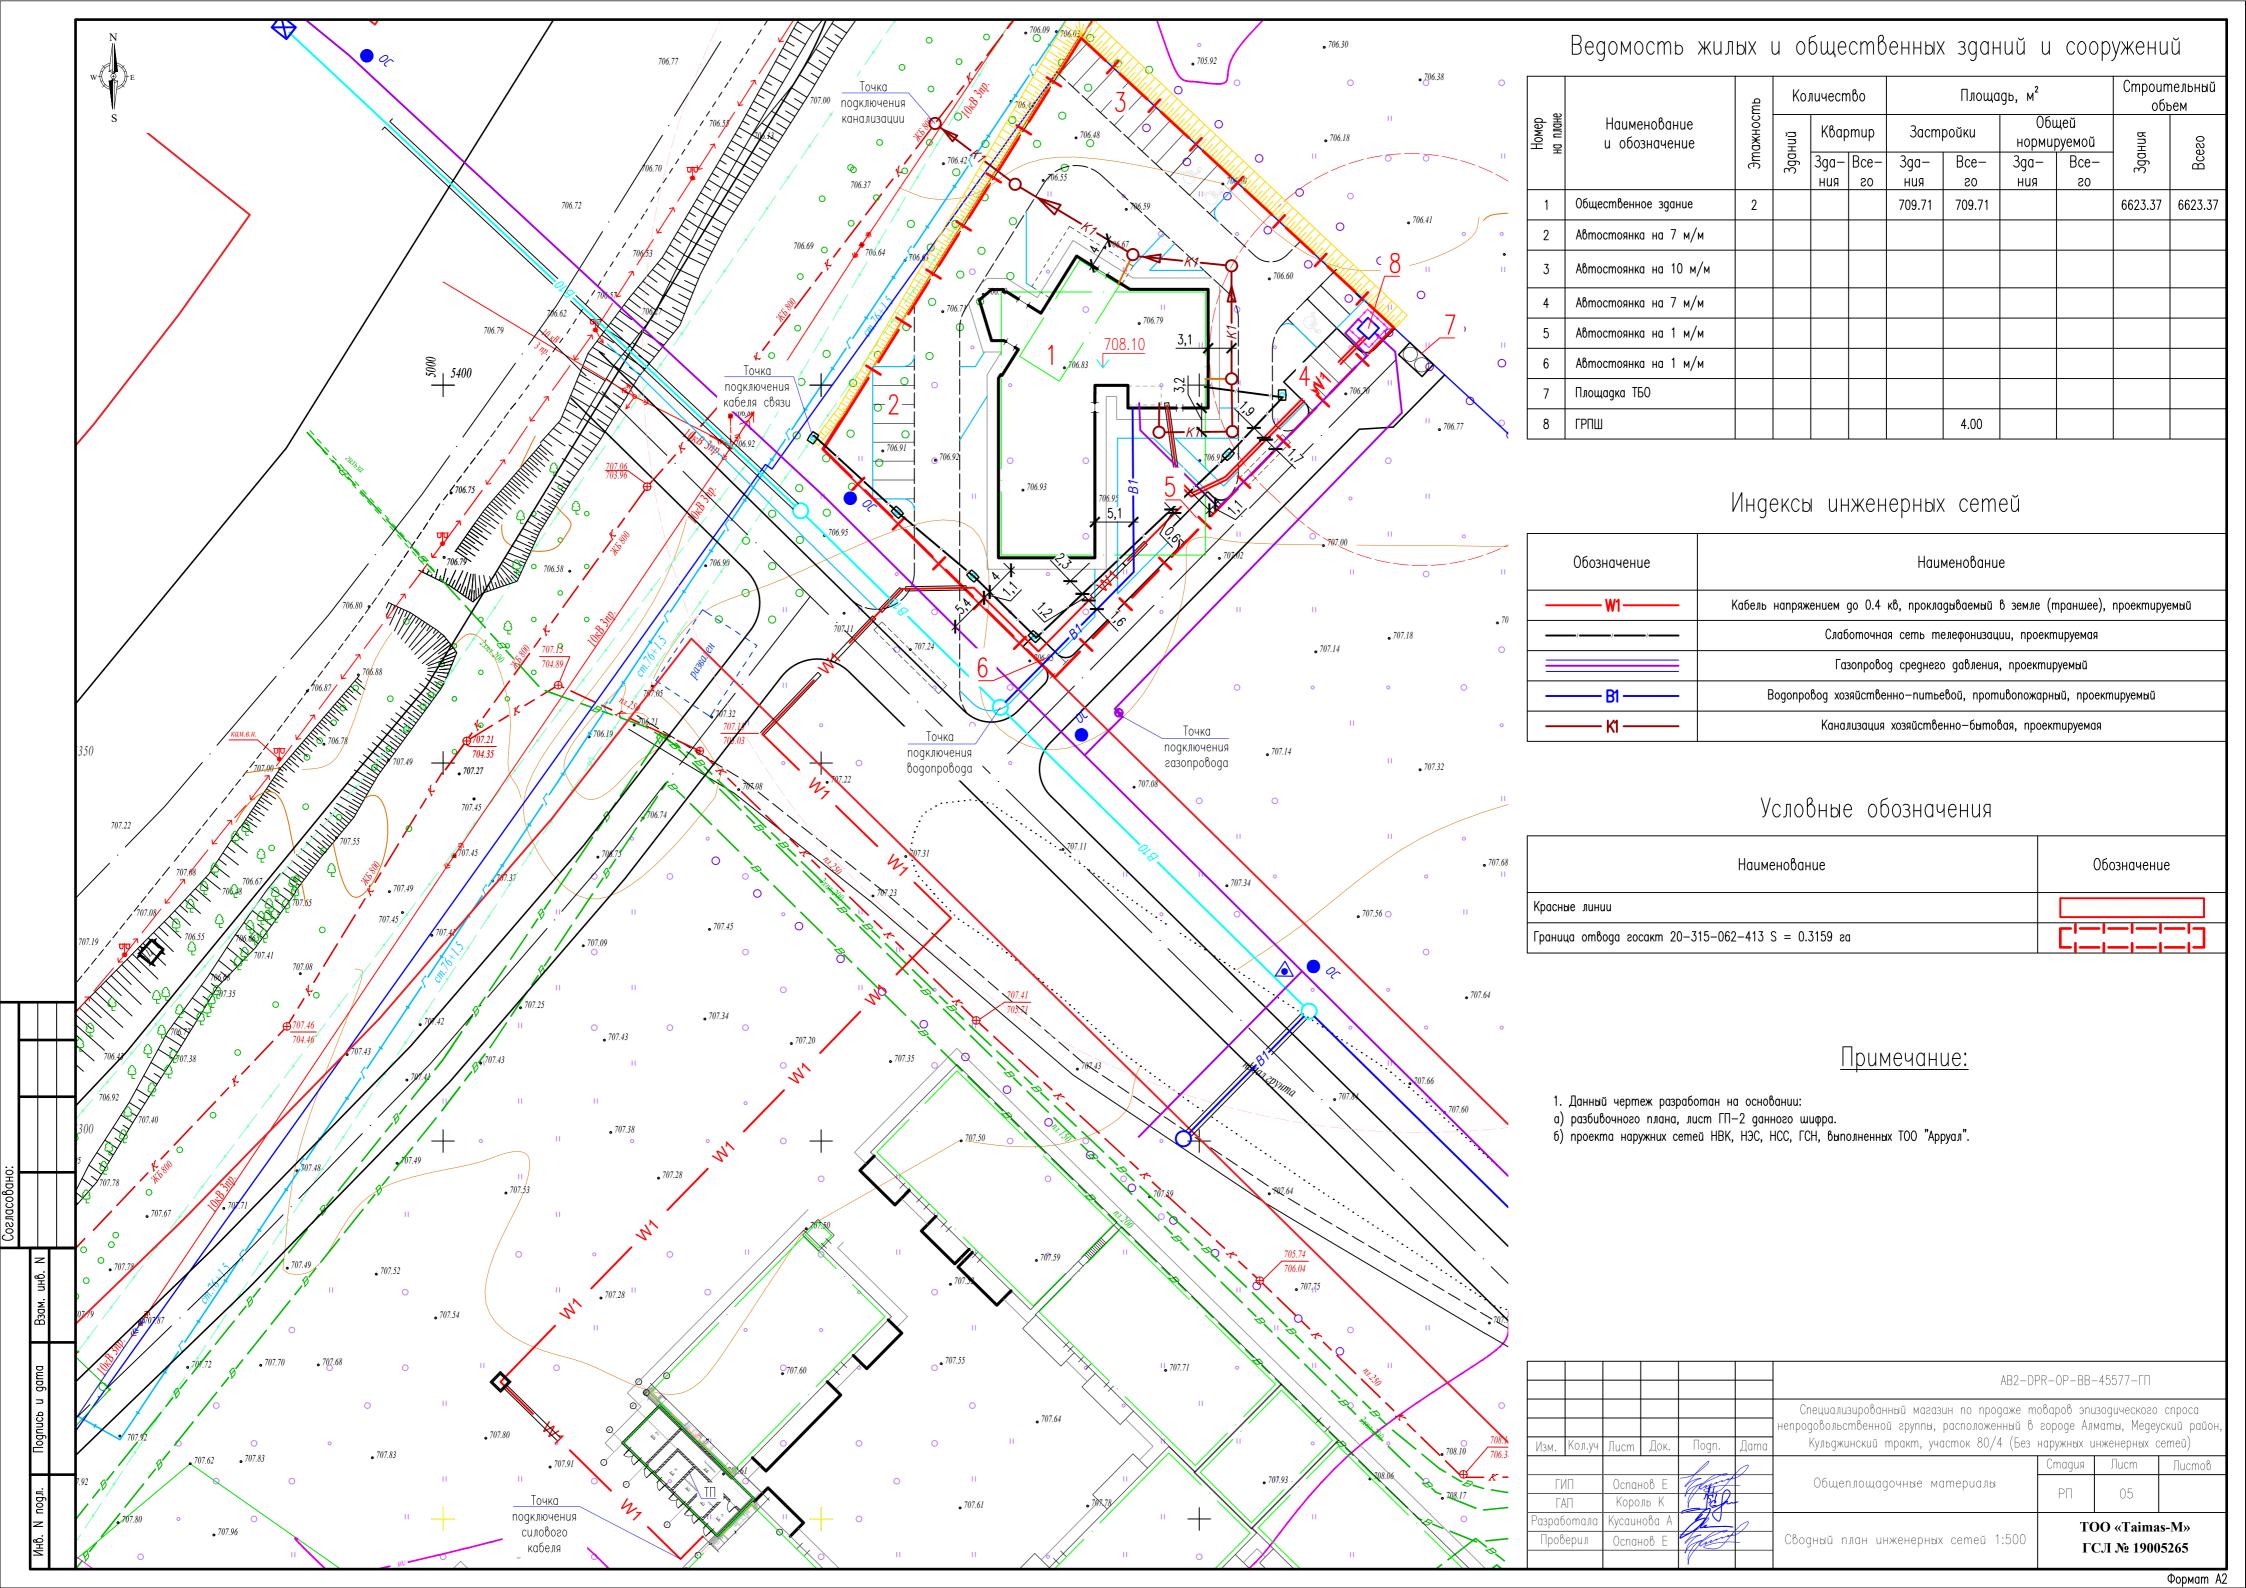

• 707.56 🔾

Ведомость проездов, тротуаров, дорожек и площадок

Поз.	Наименование	Tun	Площадь покрытия, м ²	Примечание
	no грунту			
1	Асфальтобетонное покрытие проездов, H=0.63 м	1	95	
	бортовой камень БР 100.30.15		85	
2	Плиточное покрытие тротуаров и площадок, (с учетом проезда пожарных машин) H=0.44 м	2	771	
3	Плиточное покрытие тротуаров и площадок, H=0.26 м	3	283	
4	Отмостка Н=0.3 м	4	224	
	бортовой камень БР 100.20.8.		449	


Условные обозначения

Наименование	Обозначение			
no грунту				
Асфальтобетонное покрытие проездов mun 1				
Плиточное покрытие тротуаров и площадок (с учетом проезда пожарных машин) тип 2				
Плиточное покрытие тротуаров и площадок тип 3				
Плиточное покрытие отмостки тип 4				

Примечания:

- Данный чертеж разработан на основании разбивочного плана, лист $\Gamma\Pi-2$ данного шифра. Экспликация здания и сооружений смотри лист $\Gamma\Pi-2$ данного шифра. По контуру тротуаров с плиточным покрытием уложить бортовой камень БР 100.20.8 по Γ 0CT 6665-91.

í					AB2-DPR-OP-BB-45577-ΓΠ						
	Изм.	Кол.уч	Лист	Док.	Подп.	Дата	Специализированный магазин по продаже т непродовольственной группы, расположенный в Кульджинский тракт, участок 80/4 (Без	городе Алі	Алматы, Медеуский район,		
1	,					1		Стадия	Лист	Листов	
	ГИП		Оспанов Е Король К		To he	•	Общеплощадочные материалы	РΠ	06		
	Разработала Проверил						<i>)</i>	План проездов, тротуаров, дорожек и площадок 1:500 ТОО «Таіт ГСЛ № 190			

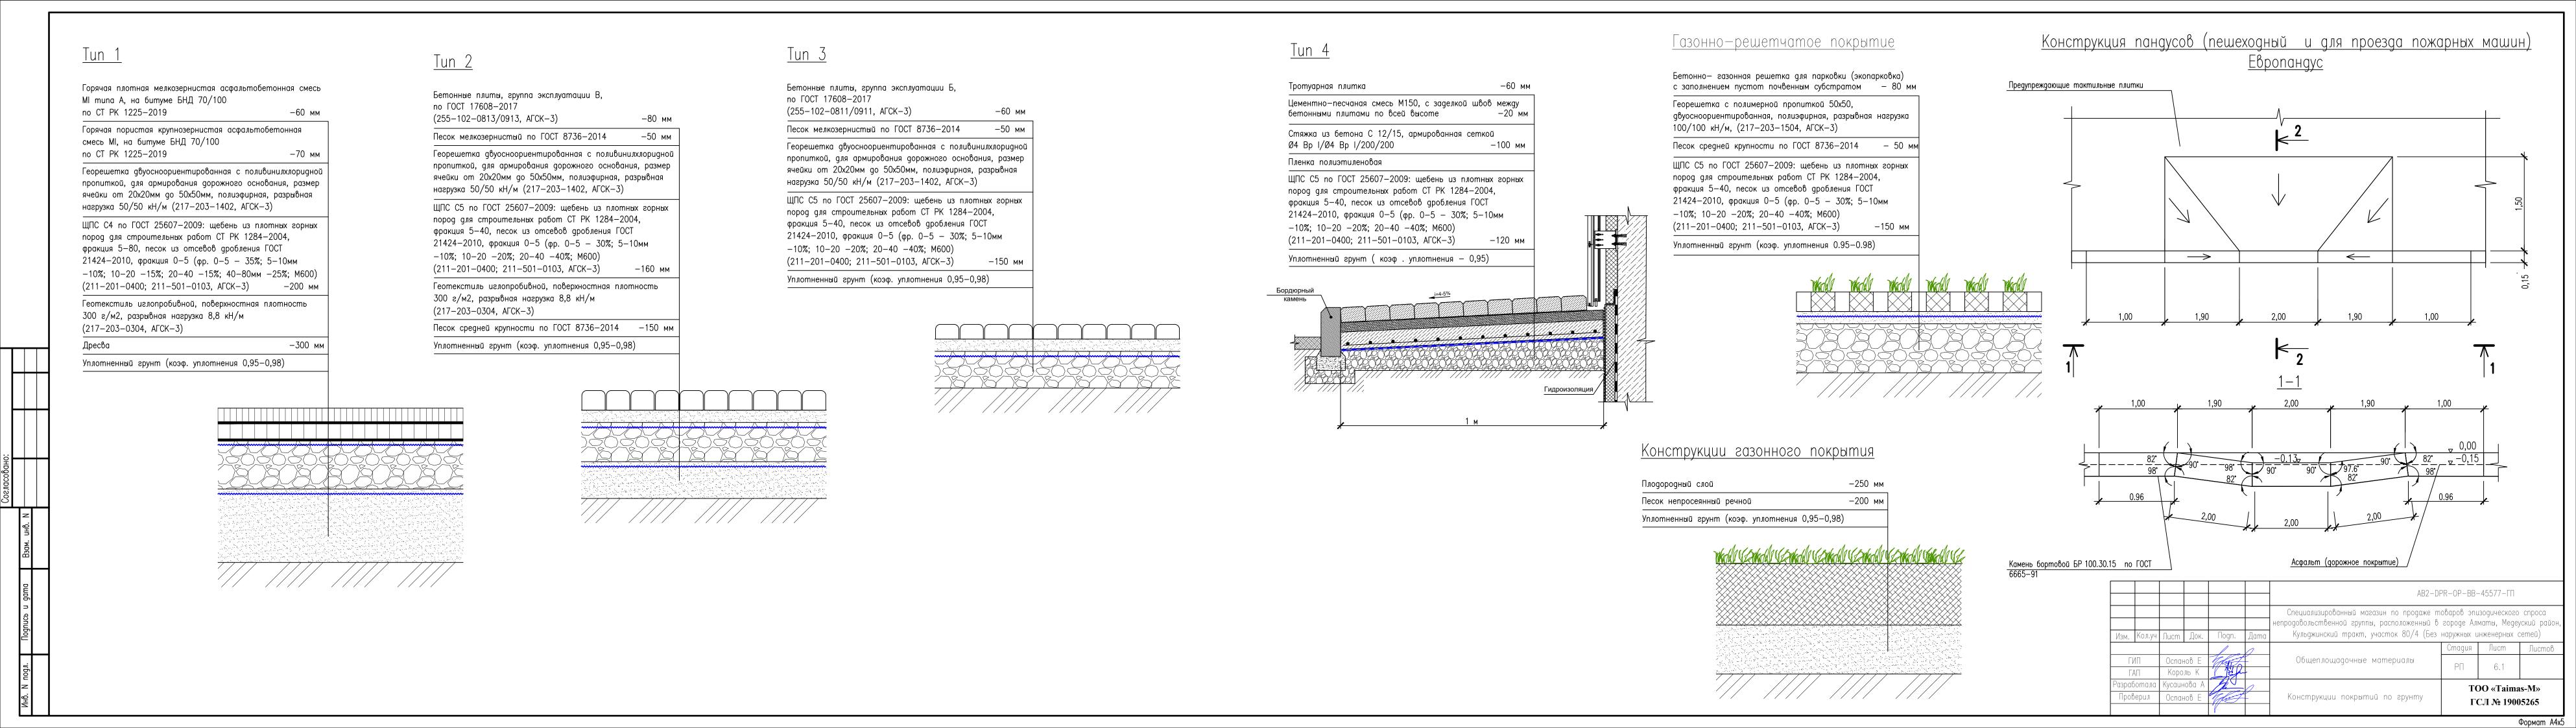

705.92 707.14 Ведомость малых архитектурных форм и переносных изделий Примечание Поз. Обозначение Наименование Кол. Скамейка из композитного мраморного камня с деревянной YCH PK 8.02-03-2024 6 8601-0302-0501 спинкой и настилом, модель: Bench 1 YCH PK 8.02-03-2024 \bigcirc 2 3 Урна из композитного мраморного камня, модель: Urn 11 8601-0303-0411 YCH PK 8.02-03-2024 $\bigcirc\bigcirc$ 2 24 Контейнер для ТБО "Бетонная капсула" 8601-0307-0401 YCH PK 8.02-03-2024 25 Ограждение из оцинкованного профнастила, п.м. 8601-0602-0701

Ведомость элементов озеленения

Поз.	Обозначение	Наименование породы или вида насаждения	Возраст, лет	Кол-во	Примечание
1		Рябина обыкновенная, шт	3–5	17	0,8 х 0,8 х 0,6 м
2		Кизильник блестящий, п.м.	2-3	45.6	Однорядная живая изгородь
		— расход саженцев (расстояние между саженцами в ряду 0.60м), шт		76	
3		Барбарис Тунберга, шт	2-3	24	0,5 х 0,5 х 0,4 м
5		Можжевельник казацкий, шт	2-3	22	0,5 х 0,5 х 0,4 м
6		Рябинник рябинолистный, шт	2-3	22	0,5 х 0,5 х 0,4 м
7		Газон по грунту, h=0.45 м, м²	_	773.29	
		— расход семян 50 гр/м², кг	_	39	
9		Газонная решетка по грунту, h=0.33 м, м²		299	
		— расход семян 50 гр/м², кг		15	

Примечание:

- 1. Данный чертеж разработан на основании разбивочного плана, лист ГП-2, ГП-6 данного шифра.
- 2. Экспликацию зданий и сооружений см. лист ГП-2 данного шифра.
- 3. По контуру тротуаров с плиточным покрытием уложить бортовой камень БР 100.20.8 по ГОСТ 6665-91.
- 4. Свободные от посадки озеленяемые площади засеять многолетними травами.
- 5. Посев многолетних трав: подготовка почвы ручным способом, с внесением растительного грунта H=0,25 м.
- 6. При озеленении применять полный комплекс агротехнических мероприятий по уходу за зелеными насаждениями.
- 7. Посадку деревьев и кустарников производить вручную с добавлением плодородного грунта до 100%.
- 8. Размер кома земли должен быть равным 10–15 кратному размеру диаметра ствола на высоте 1.3 м. Размер посадочной ямы должен быть больше кома земли: по ширине на 80–100 см по глубине на 30–40 см. Пространство между стенками ямы и комом заполняется плодородной почвенной массой. Глубина ям дана с учетом ДЭС.
- 9. Подготовка почвы вручную под посадку деревьев и кустарников. Добавление растительного грунта 25 см, ДЭС из песка речного непросеянного 20 см, внесение минимальных удобрений 40 г/ m^2 .
- 10. Посадку деревьев и кустарников производить стандартным посадочным материалом.
- 11. Малые архитектурные формы и переносное оборудование предусмотрены из сборника УСН РК 8.02-03-2024.

						AB2-DPR-OP-BB-45577-ΓΠ			
Изм.	Кол.уч	Лист	Док.	Пogn.	Дата	Специализированный магазин по продаже товаров эпизодического спроса непродовольственной группы, расположенный в городе Алматы, Медеуский ракульджинский тракт, участок 80/4 (Без наружных инженерных сетей)			уский район,
		'			1		Стадия	Лист	Листов
ГИП		Оспанов Е Король К		The second	-	Общеплощадочные материалы	РΠ	07	
Разработала Проверил				of the state of th	<i>)</i>	План озеленения и план расположения малых архитектурных форм 1:500	ТОО «Taimas ГСЛ № 19005		