

«Многоквартирные жилые дома со встроенными, встроенно-пристроенными помещениями и паркингом, расположенные по адресу: г. Алматы, Турксибский район, мкр. Кайрат, уч.716/20» 7-ая очередь строительства (без наружных инженерных сетей)

РАБОЧИЙ ПРОЕКТ

Генеральный план

Tom-2

Альδом: 3143-ΓП



«Многоквартирные жилые дома со встроенными, встроенно-пристроенными помещениями и паркингом, расположенные по адресу: г. Алматы, Турксибский район, мкр. Кайрат, уч.716/20» 7-ая очередь строительства (без наружных инженерных сетей)

РАБОЧИЙ ПРОЕКТ

Генеральный план

Tom-2

Альбом: 3143-ГП

Генеральный директор Главный архитектор проекта

Главный инженер проекта



Кабдолдин Р.М.

Байгараева Д.

Сейтказинов Д.

Алматы 2025г.

		ВЕДОМОС	ТЬ ССЫЛОЧНЫХ И ПРИЛАГАЕМЫХ ДОКУМЕНТОВ	Рабочий проек мкр. Кайрат. За о									
02 2025	77777	Обозначение	Наименование	Блока С2.1 на отм ЦПУ - 702.50. Для паркинг. Благоус									
H		СП РК 3.01-101-2013	Планировка и застройка городских и сельских населенных пунктов	посадки деревьев Пешеходные б									
L		CH PK 3.01-01-2013	Планировка и застройка городских и сельских населенных пунктов	путях передвиже плитка), предот									
Londinon F	0016	СП РК 3.01-105-2013	Благоустройство территорий населенных пунктов	рифлёной поверхі									
7003		CH PK 3.01-105-2013	Благоустройство территорий населенных пунктов	Количество жите									
١	ال	СП РК 3.02–101–2012	Здания жилые многоквартирные	Количество рабог Расчёт накоплен									
Dundon	2000	CH PK 3.02-01-2018	Здания жилые многоквартирные	Норма накоплени 1100 л/чел./год ×									
		CH PK 3.03–105–2014	Стоянки автомобилей	Суточная норма н 1210 л/год365 дне									
02 2025	02.2025	FOCT 21.508-2020	СПДС. Правила выполнения рабочей документации генеральных планов предприятий, сооружений и жилищно-гражданских объектов	Суточный объём									
3		ΓΟCT 21.204-93	Условные графические обозначения и изображения элементов генеральных планов и сооружений транспорта	519 чел.×3,31 л/су Неоδходимый объ									
nga nga	ueba Ace	КР ДМС-2 от 11 января 2022г. Б	Об утверждении Санитарных правил «Санитарно-эпидемиологические требования к санитарно-защитным зонам объектов, являющихся объектами воздействия на среду обитания и здоровье человека»	1 717.89 л/сутких Объём одного под Требуемое колича									
В Калдибавва			Об утверждении Санитарных правил «Санитарно-эпидемиологические требования к сбору, использованию, применению, обезвреживанию, транспортировке, хранению и захоронению отходов производства и потребления»	8 589.45/5000≈1,7 Для обеспечения Расположены кон									
Duadan OR	Pasden BK	Приказ Министра по чрезвычайным ситуациям РК от 17 августа 2021 года № 405	ситуациям РК от 17 августа 2021 года и долучительной период пробования и померти период померти период пробования и померти период пробования и померти период пробования и померти период пробования и померти период период период померти период померти период период период период период пери										
CUSMILLOUGHOU FORCEUTION F CONTROLL NO 2005		строительства (без наружных инж — задания на проектирование — топографической съемки мас — шнженерно-геологических изга. Размеры даны и выражены в мет сооружений, а также дорог, троизвод Градостроительное и архитектурно РК "Об архитектурной, градострои 16.07.01 г. и нормативными документ Рабочий проект многоквартирного мкр. Кайрат. Ориентация проектири — Север (С): мкр «Кайрат», ул. Жаяу — Северо-восток (СВ): школа-гимназ — Восток (В): ЖК «Татагіх Сіту 2.0» (7 — Юго-восток (ЮВ): река Жарбулак (И — Юго-восток (СЗЗ 100 м); материални	ить от ближайшего репера. о-планировочное решения выполнены в соответствии с требованиями СП РК, Зак ительной и строительной деятельности в Республике Казахстан" № 242-113 РК пами, действующими на территории РК. жилого комплекса разработан для строительства в г. Алматы, уемого участка по сторонам света: Муса, ул. Тараз; ЖК «Jeti Qazyna» (9 эт.). вия № 211; ЖК «Татагіх Сіту» (7 эт.). 10 эт.); ЖК «Вита Legacy» (5 эт.); мечеть «Кайрат» (2 эт.). водоохранная полоса 35 м); Кульжинский тракт. ый склад (СЗЗ 50 м). пьный торгово-логистический комплекс (2 эт.); сборный эвакуационный пункт № 3 пол.); ЖК «Вита Albion» (6 эт.). Онами / разрывами (для СЭС)	Для гостевых пар Расчёт потребно По проекту преду Расчёт норматив Детские игровые 501×0,5=250,5м² По проекту: 250,0 Площадки для отб 501×0.1=50.1 м² Она Спортивные площ от По проекту: 50,60									
	Инв. № подл.	Материальный склад — С33 50 м. Настоящий рабочий проект выполн межгосударственными нормативами	иен в соответствии с государственными нормами, правилами, стандартами и и, действующими на территории Республики Казахстан. Мин / Сейтказинов Д. /	Изм. ГИП ГАП Выполн Провери									
	Инв.	Главный инженер проекта	умиј / Сешпкизиноо д. /	Н.контр									

Рабочий проект многоквартирного жилого комплекса разработан для строительства в г. Алматы, мкр. Кайрат. За отм. ±0,000 проектируемых зданий приняты отметки уровня чистого пола первого этажа Блока С2.1 на отметке +702,70; Блока С2.2 – 703.10; Блок С2.3 – 703.75; Блок С2.4 – 703.55; Блок С2.5 – 703.45; Блок С2.6 – 702.60; ЦПУ – 702.50. Для обеспечения жильцов парковочными местами в соответствии классу жилья предусмотрены полузаглубленный паркинг. Благоустройство выполняется в границах проектных работ. Благоустройство включает: озеленение в виде газонов, посадки деревьев и кустарников, установки малых архитектурных форм, скамеек и урн.

Пешеходные дорожки и тротуары предназначенные для движения на креслах колясках, имеют ширину не менее 1.5м. На путях передвижения инвалидов применяется покрытие пешеходных дорожек из твердых шероховатых материалов (тротуарная плитка), предотвращающих скольжение. Линии разметки путей для лиц с нарушением зрения выполнены с использованием рифлёной поверхности (тактильная плитка см. ГП-6, 7).

Количество жителей: 501 человек Количество работников: 18 человек

Расчёт накопления твёрдых бытовых отходов (ТБО) на 5 суток, на основании СП РК 3.01–101–2013 (Приложение Ж):

Норма накопления ТБО:

1100 л/чел./год × 1.1 (климатическая поправка для Алматы, зона IIIB) = 1210 л/чел./год

Суточная норма на одного человека:

1210 л/год365 дней=3,31 л/сутки

Суточный объём ТБО на всех пользователей:

519 чел.×3,31 л/сутки=1 717.89 л/сутки

Необходимый объём контейнеров на 5 суток:

717.89 n/cumku×5=8 589.45 n

Объём одного подземного контейнера: 5000 л

Требцемое количество контейнеров:

8 589.45/5000≈1,72 ≈ 2wm

Для обеспечения накопления ТБО на 4–5 суток необходимо предусмотреть 2 подземных контейнера объёмом 5 000 л. Расположены контейнеры на 6-ой очереди строительства.

Расчет потребности в парковочных местах для жителей, согласно СП РК 3.02-101-2012* Табл.1 – по заданию на проектирование Для помещений общественного назначения, при общей площади 109,82 м 2 , по норме 1 машиноместо на 17 м 2 (СП РК 3.02–101–2012 * ,

Расчёт потребности в парковочных местах:

Для гостевых парковок в 7-й очереди, при 501 жителях и нормативе 40 м/м на 1000 жителей (СП РК 3.02-101-2012, п. 4.4.7.5):

Расчёт потребности в гостевых парковочных местах: 501× 1000/40 =20м/м

По проекту предусмотрено 20 гостевых парковочных мест.

Расчёт нормативной обеспеченности площадками Детские игровые площадки (норма: 0,5 м²/жителя):

По проекту: 250,0 м²

Площадки для отдыха (норма: 0,1 м²/жителя):

Спортивные площадки (воркаут и пр.):

По проекту: 50,60 м²

Коэффициент застройки:

Площадь пятен застройки — 2 921,93 м^2

Площадь участка -8332.0 m^2

Расчёт:K3=2 921.93/8 332.0=0,35

Вывод: коэффициент застройки составляет 0,35, что

соответствиет нормам (не более 0,7) для

многоквартирной многоэтажной жилой застройки

согласно СП РК 3.01-101-2013.

Коэффициент плотности застройки:

Общая площадь всех этажей зданий — 15 179.03 м 2

Площадь участка — $8 \, 332.0 \, \text{m}^2$

Расчёт:КП3=15 179.03/8 332.0=1.82

Вывод: коэффициент плотности застройки составляет 1,82 что соответствует нормативам (не более 2,5) для

многоквартирной многоэтажной жилой застройки

----- CD DK 2 04 104 2012


						согласно СПРК 3.01-101-2013.						
						3143-ГП						
Изм.	Кол.цч.	Лист	<i>Nдок.</i>	Подпись	Дата	расположенные по адресу: г. Алматы, Турксиδск	1ногоквартирные жилые дома со встроенными, встроенно-пристроенными помещениями и пар расположенные по адресу: г. Алматы, Турксибский район, мкр. Кайрат, уч.716/20» 7-ая очередь строительства (без наружных инженерных сетей)					
ГИП	, ,		Сейтказинов Д. Дия 02.20				Стадия	Лист	Листов			
ΓΑΠ		1 1 1 1 1 1 1 1 1 1 1 1 1 1 1 1 1 1 1			02.2025	Общеплощадочные материалы	РП	1	12			
Выполнил		Жанахмет А.С.		02.2025		111	,	12				
Проверил Н.контроль					02.2025		DAS Group Project					
		Приколотов Учиц		7 Tumberes	02.2025	Общие данные (начало)	RAS Group Project					

г. Алматы

ВЕДОМОСТЬ ЧЕРТЕЖЕЙ ОСНОВНОГО КОМПЛЕКСА ГП

Nº n/n	Наименование	Примечание
1	Общие данные (начало)	
2	Общие данные (окончание)	
3.1	Ситуационный план	M 1:20 000
3.2	Ситуационный план	M 1:10 000
4	Разбивочный план	M 1:500
5	План организации рельефа	M 1:500
6	План земляных масс	M 1:500
7	План покрытий проездов, тротуаров и площадок	M 1:500
8	Конструкции покрытий. Узлы сопряжения поверхностей	
9	План благоустройства и озеленения территории	M 1:500
10	План расположение малых архитектурных форм и переносных изделий	M 1:500
11	План мероприятий для маломобильных групп населения (МГН)	M 1:500
12	Места сбора при ЧС	M 1:500

СХЕМА ОЧЕРЁДНОСТИ СТРОИТЕЛЬСТВА

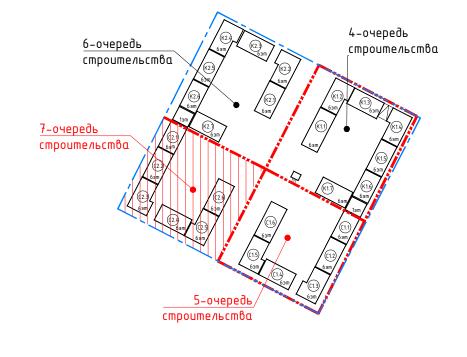

Взам. инв. №

Подп. и дата


Инв. № подп.

Технико экономические показатели по генплану (7 очередь строительства)

Поз.	Наименование	Ед. изм.	Кол-во	Примечание
1	Площадь участка по ГосАКТ-у	za.	3.5884	
2	Площадь участка 7-ой очереди строительства	za.	0.8332	
3	Общая площадь застройки, в том числе:	м2	2 921.93	
	– площадь застройки жилых и коммерческих блоков		2 921.93	с террасами
4	Оδщая площадь дорожных покрытий, в том числе:	м2	2 963.20	без игровых площадок и -50% тротуара
	– все покрытия, отмостки		2 833.85	без террас
	– площадь бортовых камней		129.35	
5	Оδщая площадь озеленения, в том числе:	м2	2 446.87	
	– газон посевно й		1 631.23	
	– покрытие экопарковки (45%)		149.48	
	- покрытие тротуара (50%)		416.16	
	- покрытие игровых площадок (100%)		250.0	
6	Процент застройки	%	29.3	
7	Процент покрытий	%	35.6	
8	Процент озеленения	%	35.1	
9	Коэффициент застройки	коэф.	0.35	см. лист ГП-1.2
10	Коэффициент плотности застройки	коэф.	1.82	см. лист ГП-1.2

Согласно Примечанию к п. 6.3.4 СН РК 3.01-01-2013*, детские игровые и спортивные площадки, а также пешеходные дорожки допускается включать в состав озеленённой территории при условии, что их совокупная площадь не превышает 30 % от площади участка. В рамках данного проекта данное условие соблюдено.


						3143 – ГП	3143 – ГП								
Изм.	Кол.уч.	Лист	<i>Идок.</i>	Подпусь	Дата	«Многоквартирные жилые дома со встроенными, встроен расположенные по адресу: г. Алматы, Турксибі 7-ая очередь строительства (без нар	ский район, мкр	и район, мкр. Кайрат, уч.716/20»							
ГИП	Сейтказинов Д.		02.2025		Стадия	Лист	Листов								
ΓΑΠ		Сексенбаев Е. Жанахмет А.С.			02.2025	Общеплощадочные материалы	DII	2							
Выпол	<i>Н</i> ИЛ			Hral 79	02.2025		РΠ								
Проверил			///	02.2025	02	DAC Cours Desired									
	Приколотов Гишвет		02.2025	Общие данные	RAS Group Project г. Алматы										

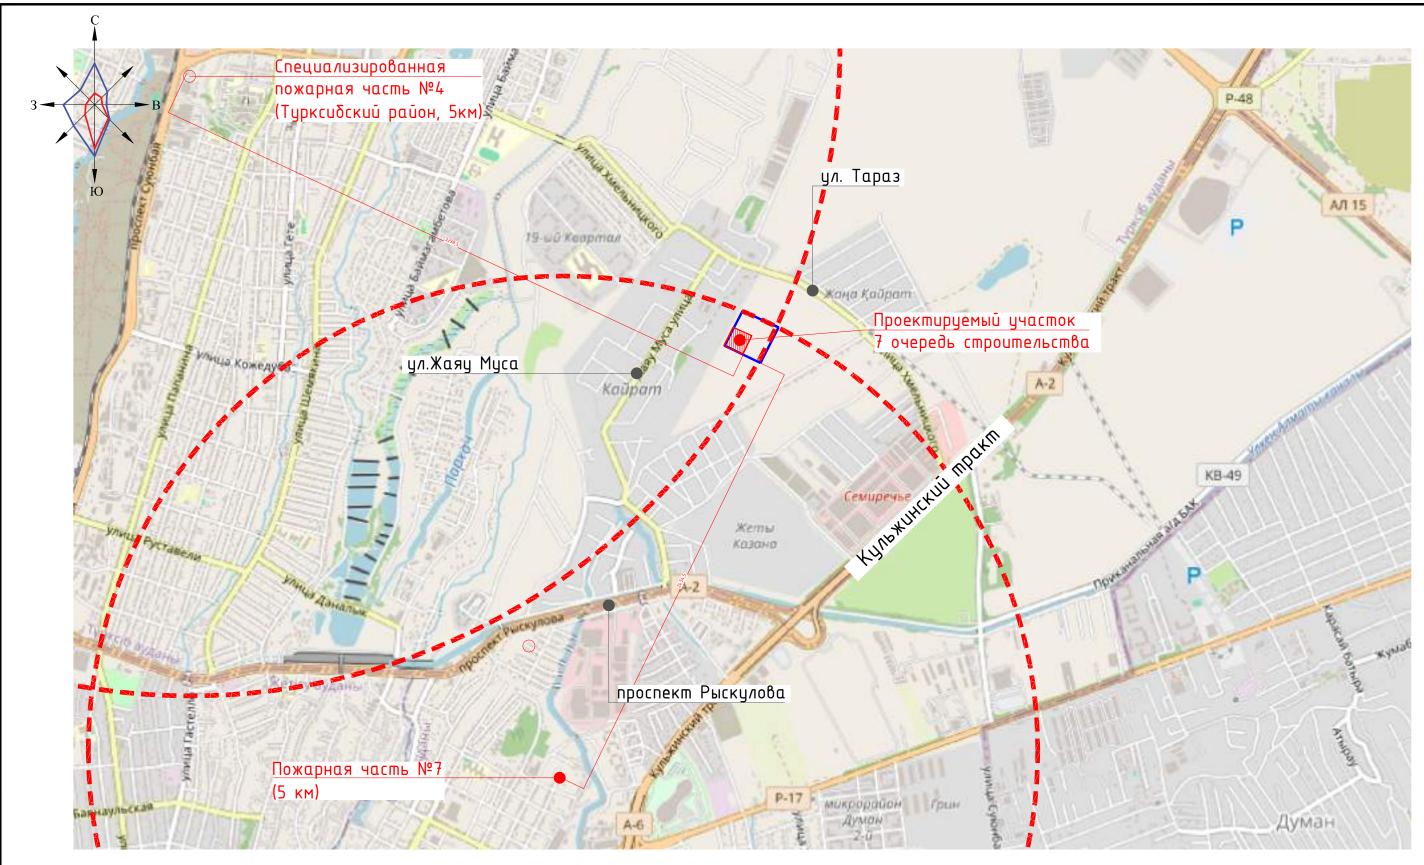



Примечания:

- 1. Ближайшая пожарная часть (Пожарная часть №7) находится на расстоянии 5,0 км от проектируемого участка, время прибытия первого пожарного подразделения к месту вызова проектируемого жилого комплекса составит не более 10 мин
- 2. Специализированная пожарная часть №4 Турксибского района находится на расстоянии 5,0 км от проектируемого участка, время прибытия первого пожарного подразделения к месту вызова проектируемого жилого комплекса составит не более 10 мин.

						3143 – ГП			
Изм.	Кол.уч.	Лист	<i>Nдок.</i>	Подпусь Д	Дата	«Многоквартирные жилые дома со встроенными, встроенно расположенные по адресу: г. Алматы, Турксибски 7-ая очередь строительства (без наруж	ій район, мкр.	Кайрат, уч.7	•
ГИП ГАП		Сейтка Сексена	зинов Д. Баев Е.	1 Cylin Man	02.2025 02.2025		Стадия РП	Лист 3.1	Листов
-		Жанахі	1em A.C.	ffra T	02.2025		111	J.,	
ГИП ГАП Выполнил Проверил	Прикол	отов <	7 Tumber	02.2025 02.2025	Ситуационный план М 1:20 000	RAS		гоир Project Алматы	

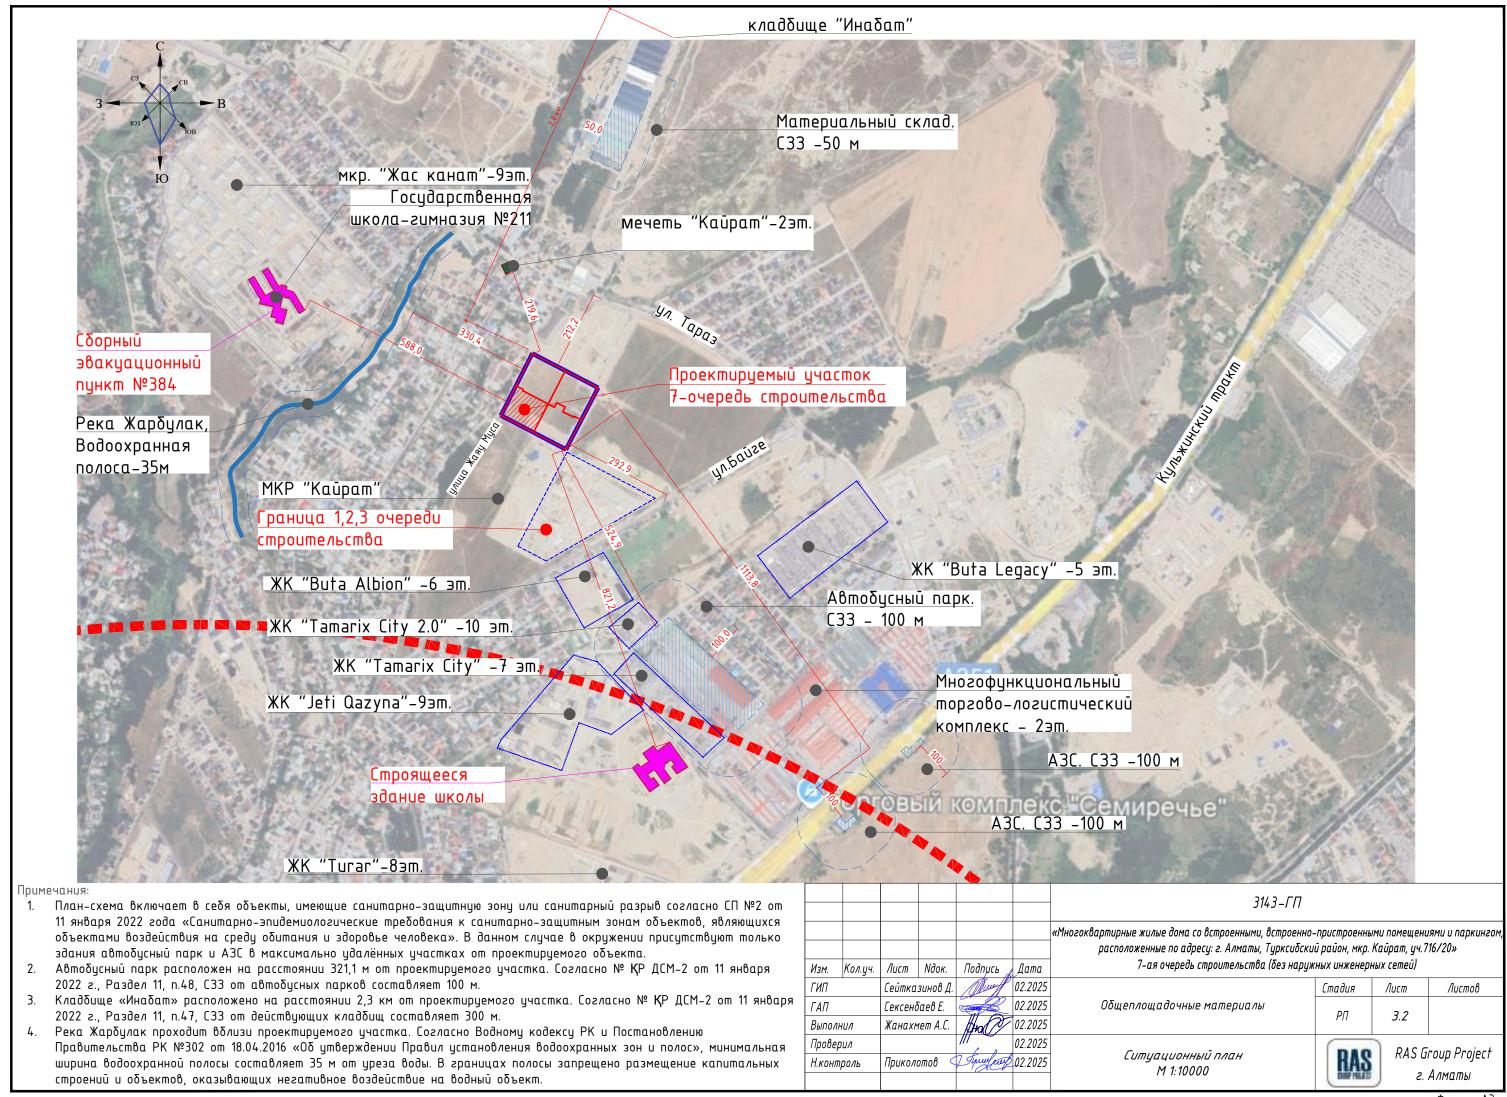

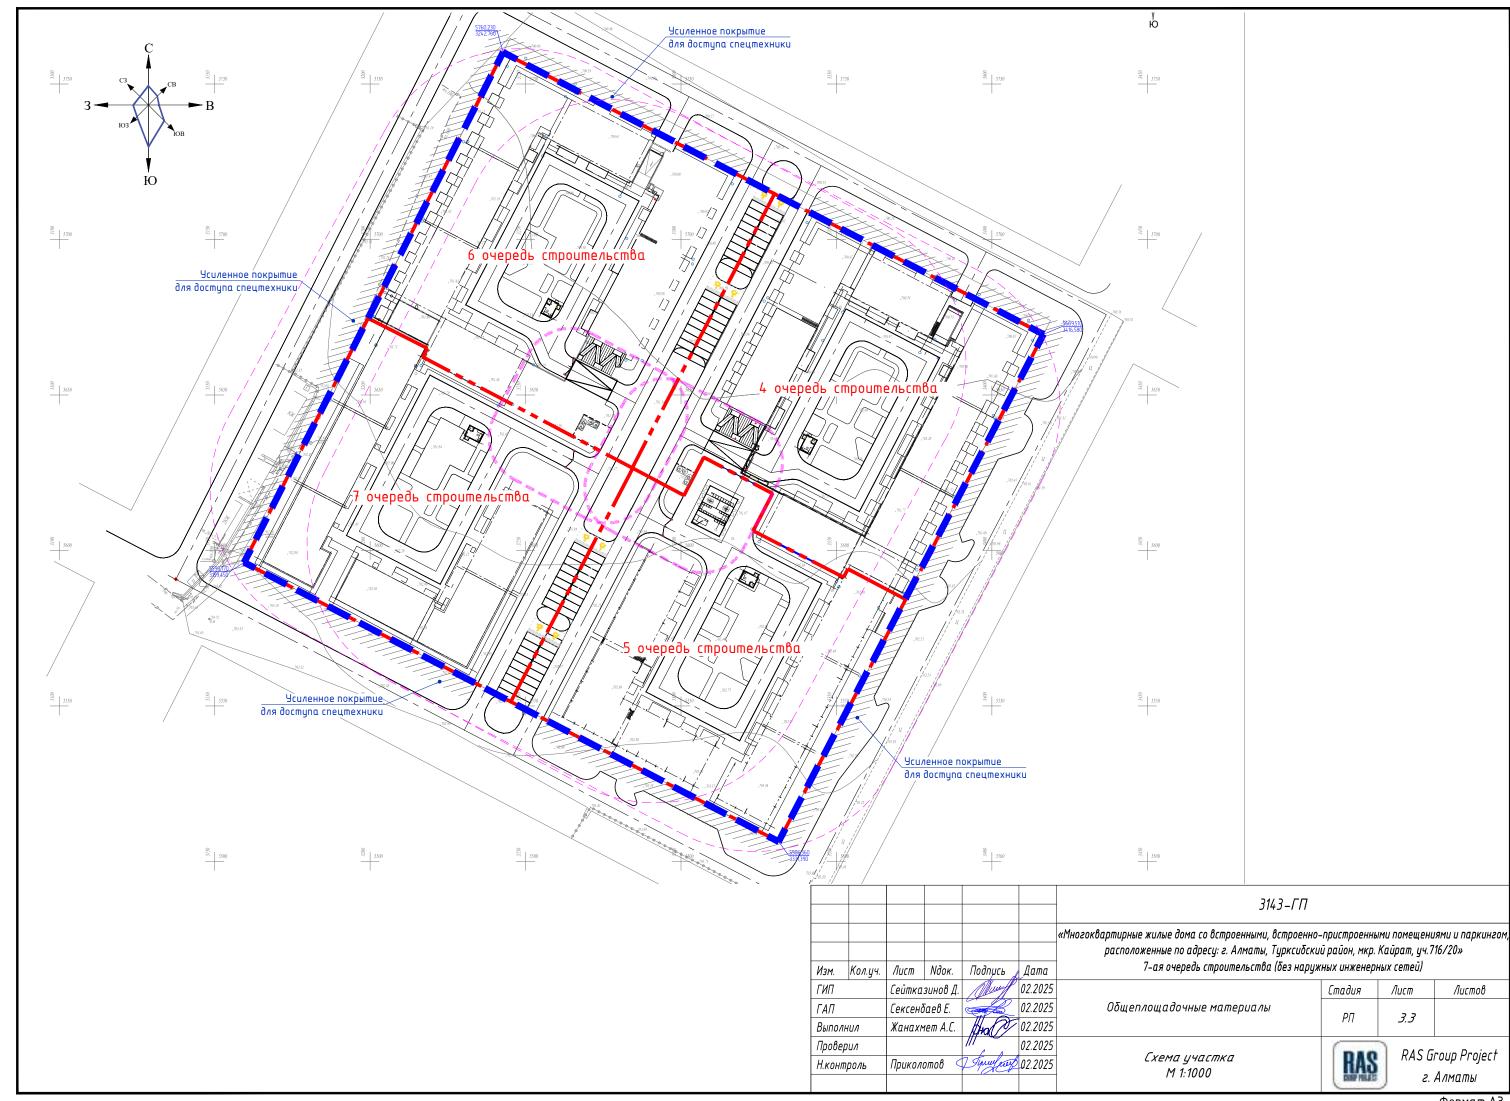

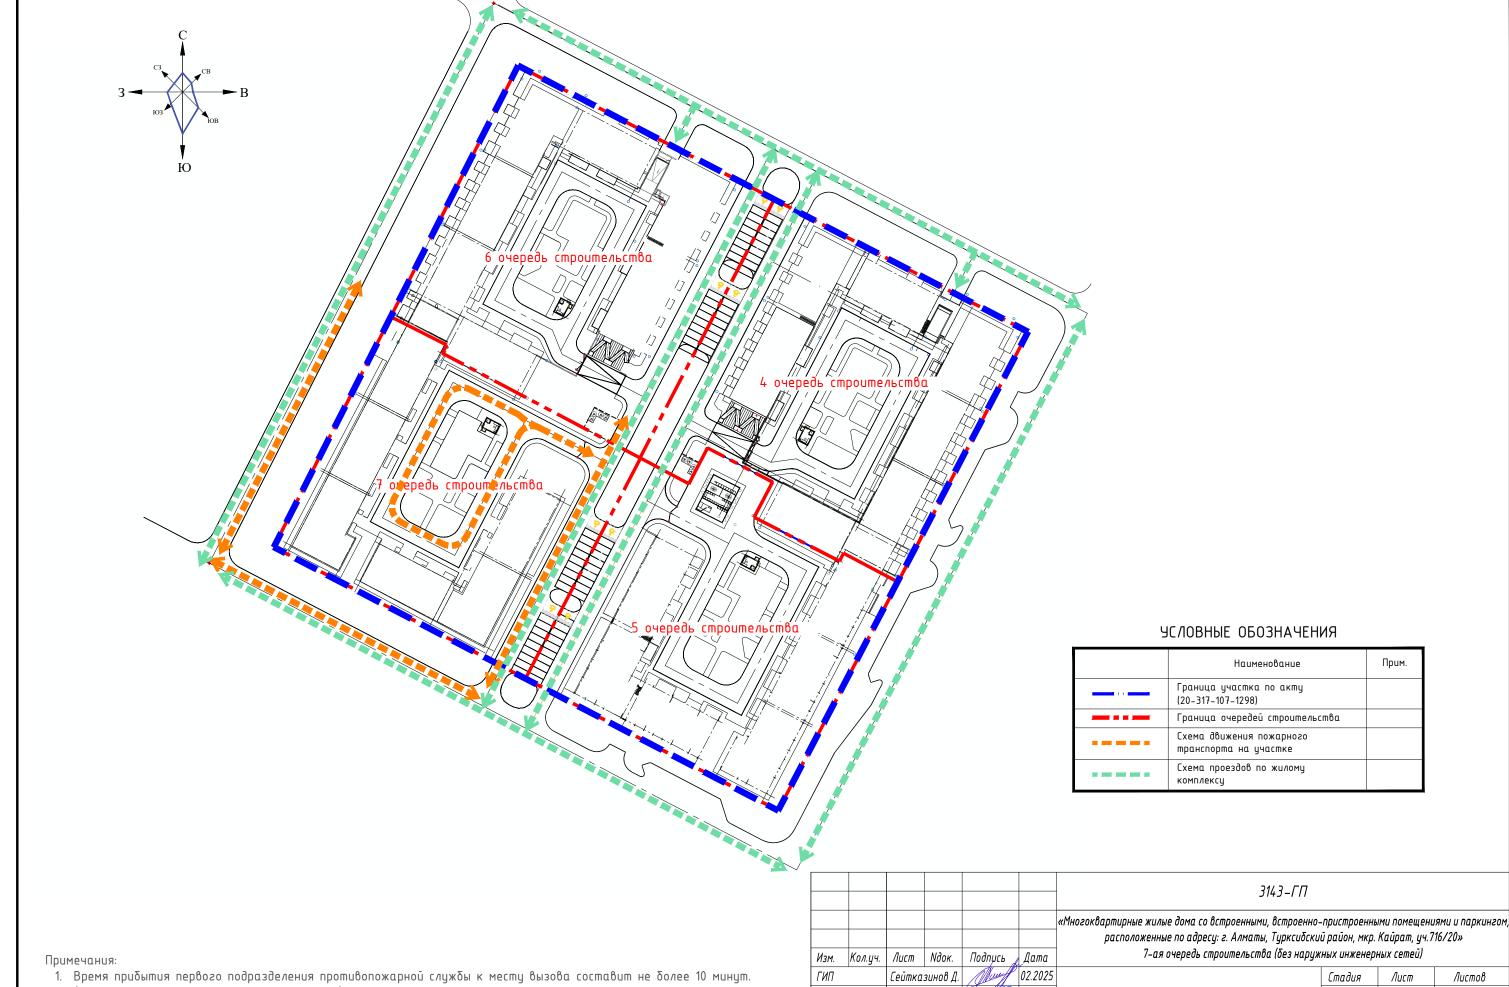

- (СТУ № 94-Е от 22.05.2025 г, Приложение В).
- 2. Ширина проезда для пожарных автомобилей принята 6 м. При этома расстояние от внутреннего края подъезда до стен жилых зданий принимается 5-8 м. (СТУ № 94-Е от 22.05.2025 г, п. 7.4, Приложение Г).
- 3. Конструкции дорожной одежды обеспечивают проезд для пожарной техники, расчётная нагрузка не менее 16 т на ось (п. 46 приказа МЧС РК от 17.08.2021 №405)

						-
						«ı
Изм.	Кол.уч.	Лист	Идок.	Подпись	Дата	
ГИП	·	Сейтка	зинов Д.	Murff	02.2025	
ΓΑΠ		Сексенд	баев Е.		02.2025	-
Выпол	1нил	Жанахг	1ет А.С.	Hral 7	02.2025	
Прове	ерил			///	02.2025	
Н.кон	троль	Прикол	отов <	Typular	02.2025	

	Стадия	Лист	Лис
Общеплощадочные материалы	РΠ	3.4	

Схема пожарного проезда M 1:1000



RAS Group Project г. Алматы


ВЕДОМОСТЬ ЖИЛЫХ И ОБЩЕСТВЕННЫХ ЗДАНИЙ И СООРУЖЕНИЙ 7-очередь строительства

1e		:ШЬ	Ko	личесг	пво	Площадь, м²				Строительный объем, м³	
Номер на плане	Наименование и обозначение	Этажность	зданий	квартир		застройки		руемая руемая		здания	8ce2o
— он		шЕ	зда	- лбе RUH	8ce-	- 20c -	Bcezo	- Дбе Вин	gceso	зда	θαε
				7-оче	редь	cmpoume	гльства				
1	6-этажный жилой дом. Блок С2.1	6	1	33	33	478.10	478.10	2 458.94	2 458.94	9506.79	9506.79
2	6-этажный жилой дом. Блок С2.2	6	1	35	35	476.63	476.63	2 460.07	2 460.07	9324.67	9324.6
3	6-этажный жилой дом. Блок С2.3	6	1	24	24	485.97	485.97	2 690.38	2 690.38	10304.83	10304.8
4	6-этажный жилой дом. Блок С2.4	6	1	30	30	481.86	481.86	2 472.48	2 472.48	9333.28	9333.28
5	6-этажный жилой дом. Блок С2.5	6	1	24	24	497.42	497.42	2 682.91	2 682.91	10515.02	10515.0
6	6-этажный жилой дом. Блок С2.6	6	1	30	30	481.04	481.04	2 471.29	2 471.29	9497.97	9497.9
7	ЦПУ (ПЦН) Пункт центрального наблюдения. Блок 10	1	1			20.91	20.91	17.00	17.00	53.92	53.92
	Итого:										
8	Детская игровая площадка					250.00					
9	Воркаут площадка					50.60					
10	Площадка для отдыха					50.00					
11	Стоянка автомобилей на 20 м/м					321.03					

УСЛОВНЫЕ ОБОЗНАЧЕНИЯ

	Наименование	Прим.
	Красная линия	
	Граница участка по акту	
	Граница очередности	
	Здания и сооружения	
5639382 3245,276	Координаты по осям проезда	
56.18.820 3244,078	Координаты по осям зданий	


СХЕМА ОЧЕРЁДНОСТИ СТРОИТЕЛЬСТВА

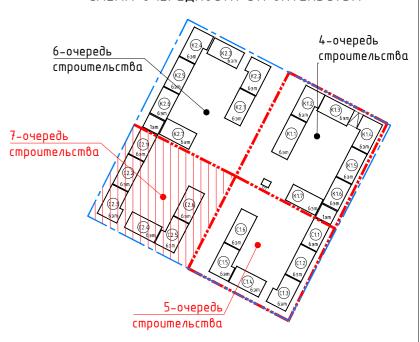

Примечания:

- 1. Данный лист смотри совместно с листом ГП-5, 8
- 2. План организации рельефа выполнен в проектных горизонталях с сечением через 0,1 м.
- 3. Уклоны на чертеже даны в промилле.
- 4. План организации рельефа разработан на основании топосъемки с учетом прилегающей территории, и обеспечения отвода поверхностных вод с территории участка проектируемым уклоном на проезд.
- 5. В местах пересечения пешеходных путей и проезжей части необходимр устройство понижения бортового камня (съезда). Перепад высот между нижней гранью съезда и проезжей части не должен превышать 0,015м.

		«Многоквартирные жилые дома со встроенными, расположенные по адресу: г. Алматы,										
						3143 – ГП						
						«Многоквартирные жилые дома со встроенными, встроенно расположенные по адресу: г. Алматы, Турксибски	ıй район, мкр.	лйон, мкр. Кайрат, уч.716/20» чинженерных сетей)				
Изм.	Кол.уч.	Лист	<i>Nдок.</i>	Подпись	Дата	7-ая очередь строительства (без наружных инженерных сетей)						
ГИП	Сейтказинов Д.		Murff	02.2025		Стадия	Лист	Листов				
ΓΑΠ		Сексенбаев Е.			02.2025	Общеплощадочные материалы	рп	_				
Выпол	<i>пнил</i>	Жанахг	1ет А.С.	Ha (7)	02.2025		FII	<i>J</i>				
Прове	рил				02.2025		DAG	DACE	roup Project			
Н.коні	проль	Прикол	отов <	Thursday	02.2025	План организации рельефа М 1:500	HAS					

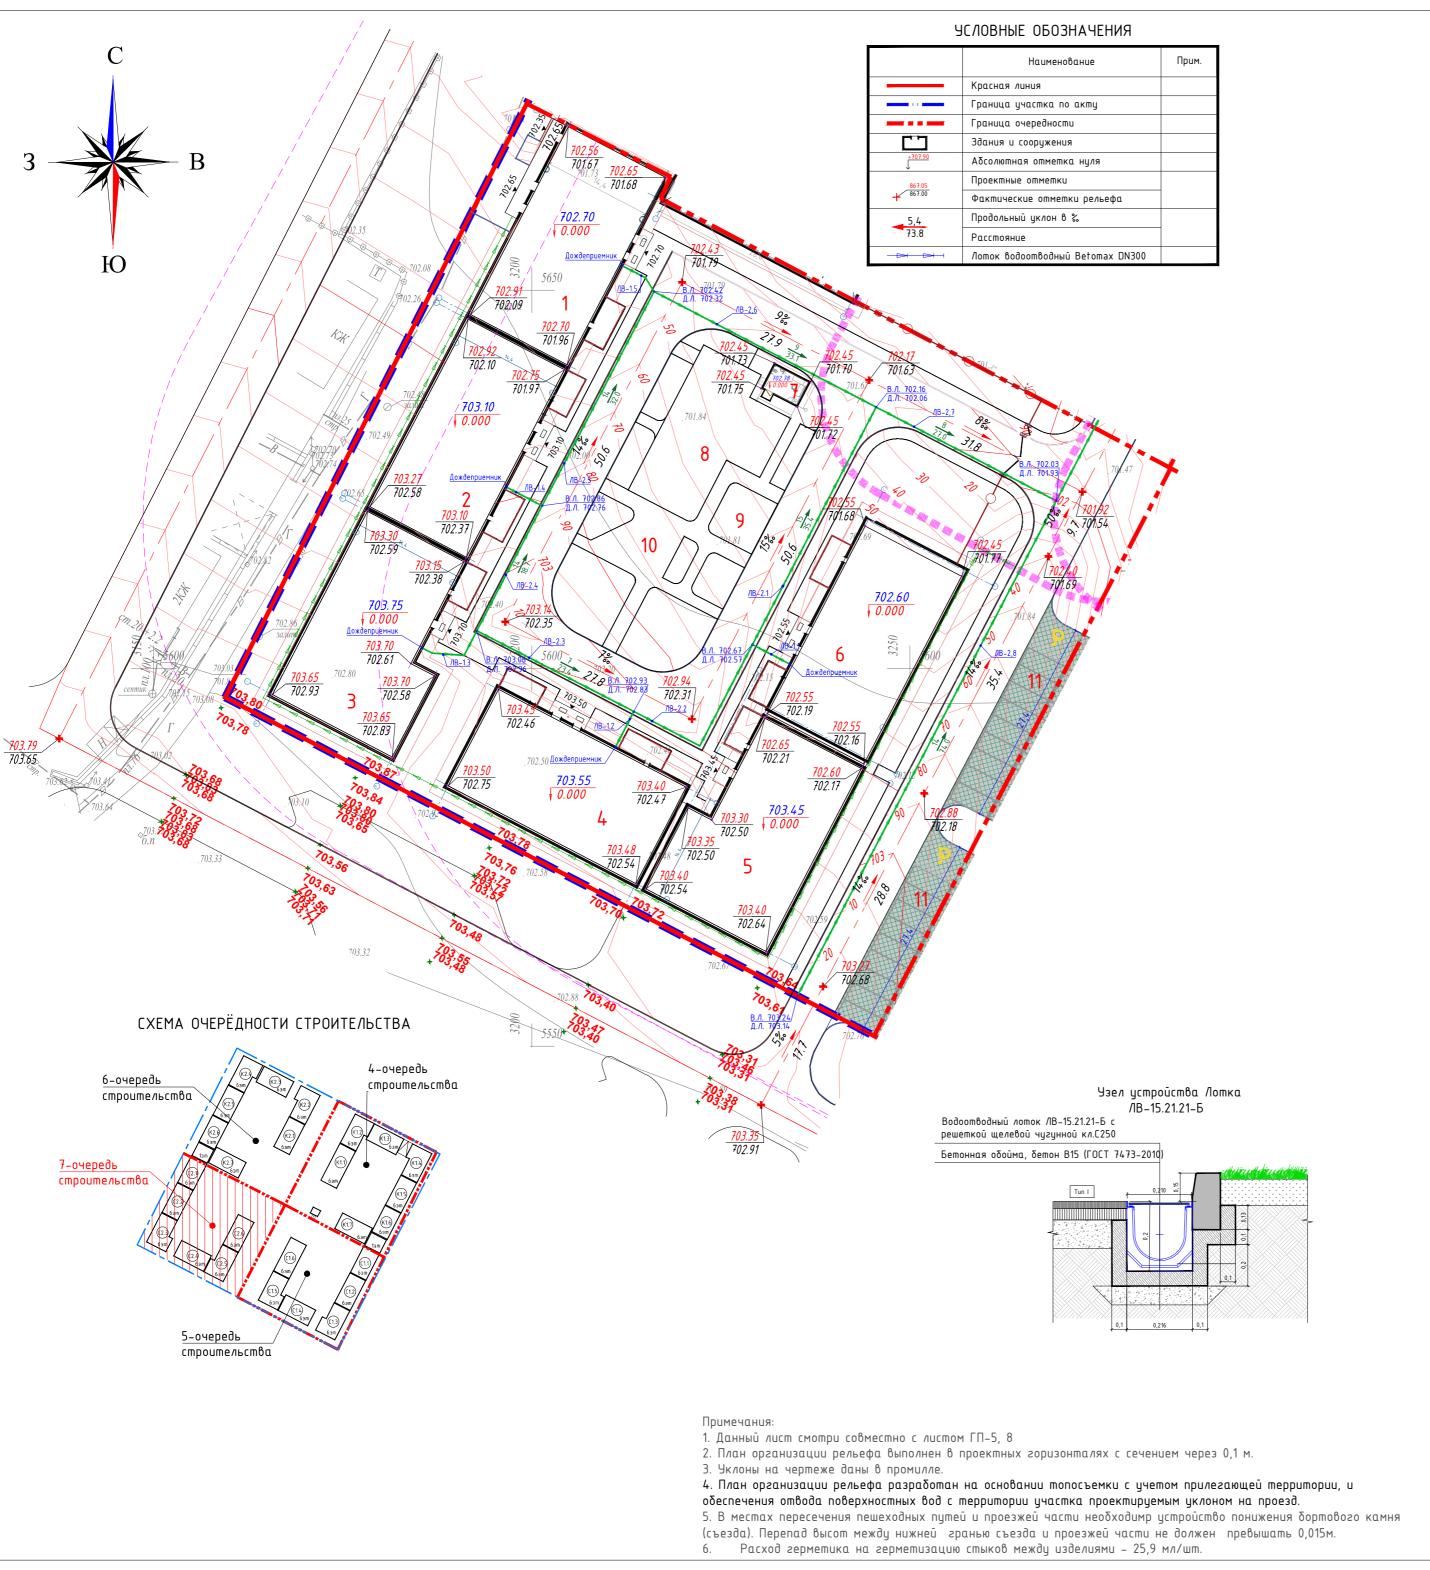

ВЕДОМОСТЬ ЖИЛЫХ И ОБЩЕСТВЕННЫХ ЗДАНИЙ И СООРУЖЕНИЙ

7-очередь строительства

			-0 10	-pcor	, cilip	oumen	Jeniou						
- Te		:ШЬ	Ko	านฯесเ	пво		Площа	ıдь, м²			ельный м, м ³		
Номер а плане	Наименование и обозначение	Этажность	даний	квартир		застройки		руемая руемая		здания	8ce2o		
H H		шЕ	зда	ния Вин	8ce-	- 26 Вин	всего	- 26c -	gceso	зда	все		
	7-очередь строительства												
1	6-этажный жилой дом. Блок C2.1	6	1	33	33	478.10	478.10	2 458.94	2 458.94	9506.79	9506.79		
2	6-этажный жилой дом. Блок C2.2	6	1	35	35	476.63	476.63	2 460.07	2 460.07	9324.67	9324.67		
3	6-этажный жилой дом. Блок С2.3	6	1	24	24	485.97	485.97	2 690.38	2 690.38	10304.83	10304.83		
4	6-этажный жилой дом. Блок С2.4	6	1	30	30	481.86	481.86	2 472.48	2 472.48	9333.28	9333.28		
5	6-этажный жилой дом. Блок С2.5	6	1	24	24	497.42	497.42	2 682.91	2 682.91	10515.02	10515.02		
6	6-этажный жилой дом. Блок С2.6	6	1	30	30	481.04	481.04	2 471.29	2 471.29	9497.97	9497.97		
7	ЦПУ (ПЦН) Пункт центрального наблюдения. Блок 10	1	1			20.91	20.91	17.00	17.00	53.92	53.92		
	Итого:												
8	Детская игровая площадка					250.00							
9	Воркаут площадка					50.60							
10	Площадка для отдыха					50.00							
11	Стоянка автомобилей на 20 м/м					321.03							

ГИП

ΓΑΠ

Выполнил

Проверил

Н.контроль

Сейтказинов Д.

Сексенбаев Е.

Жанахмет А.С.

Πρυκοлοποβ

02.2025

02.2025

Tyny (22) 02.2025

02.2025

ВЕДОМОСТЬ ВОДООТВОДНЫХ СООРУЖЕНИЙ

Вид	Koo	рдина	mα	K	Координата (пикетаж)		п	Tun ykpen-				
соору– жения	оси	или н ружен	юмер	на	чала	конца	Длина (м)	ления или конструкция	Примечание			
					Водоотв	одные лотки по г	рунту					
Лоток		/IB-1.	1	согласно	разм.привя	язок по заданию ВК	6,00					
Лоток	Лоток /1B-1.2 Лоток /1B-1.3		2	согласно	разм.привя	язок по заданию ВК	6,00	Лоток ЛВ–15.21.21–Б с,				
Лоток			3	согласно	разм.привя	язок по заданию ВК	10,00	с решеткой -щелевой чугунной				
Лоток		/IB-1.	4	согласно	разм.привя	язок по заданию ВК	6,00	(комплект), м.п.				
Лоток		/IB-1.	5	согласно	разм.привя	язок по заданию ВК	6,00					
Лоток		/IB-2.	.1				36,00					
Лоток	/IB-2.2		.2				35,00	Лоток ЛВ-15.21.21-Б с,				
Лоток		/IB-2.	.3				24,00	с решеткой щелевой чугунной				
Лоток		/IB-2.	.4				19,00	(комплект), м.п.				
Лоток		/IB-2.	.5				32,00					
Лоток		/IB-2.	.6				33,00					
Лоток		/IB-2.	.7				27,00					
Лоток		/IB-2.	.8				74,00					
						Nmoso:	314,00					
							5 wm	Дождеприемник Polymax Basic ДП-40-40-ПП с решеткой (комплект), шт.				
							5 wm	Заглушка торцевая бетонная				
							5 шm	Переходник				
							5 wm	Патрубок				
					3143 – ГП							
Изм. Кол.уч.	Лист	<i>Nдок.</i>	Подпусь	Дата	«Многоквартирные жилые дома со встроенными, встроенно-пристроенными помещениями и расположенные по адресу: г. Алматы, Турксибский район, мкр. Кайрат, уч.716/20» Лата 7-ая очередь строительства (без наружных инженерных сетей)							

Общеплощадочные материалы

План организации рельефа

M 1:500

г. Алматы Формат А2

/lucm


5

Λυςποβ

RAS Group Project

Стадия

РΠ

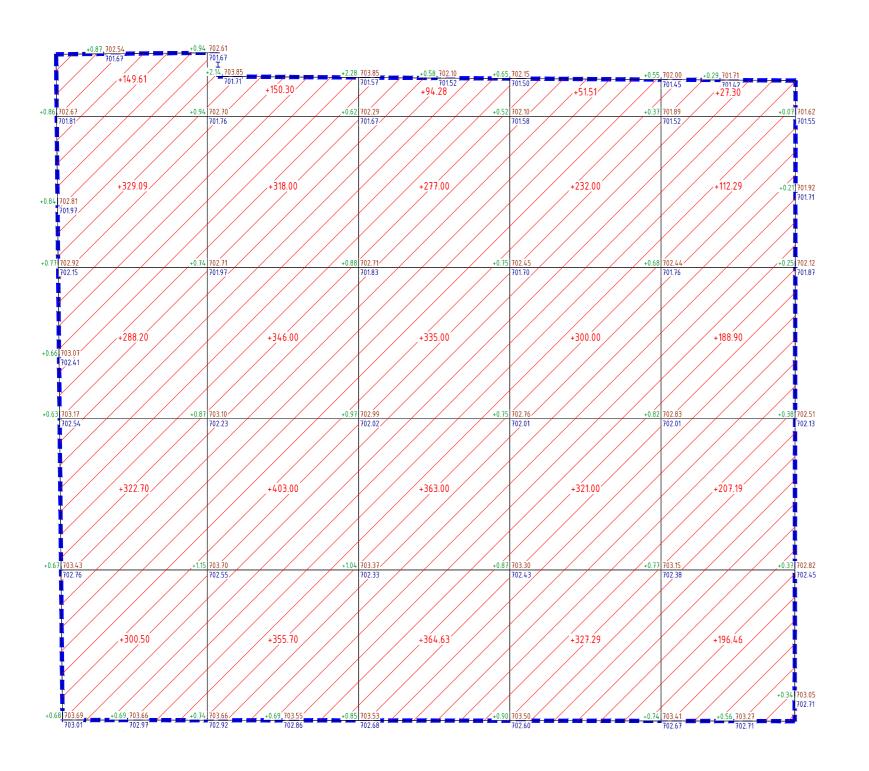

ς, Σ	Насыпь	+1390.10	+1573.00	+1433.91	+1231.80	+732.14	ε č	+6360.95
Bcez	Выемка	0.00	0.00	0.00	0.00	0.00	Bcez	0.00

Площадь картограммы: 8332.97м² В том числе: насыпь: 8332.97м² выемка: 0.00м²

————— Граница подсчета объемов работ Рабочая отметка +0.39 702.52 Отметка рельефа +0.83 702.84 702.01 702.13 Объем насыпи Отметка _+0.37 702.82 планировки +0.77 703.15 Площадь участка 702.38 702.45

УСЛОВНЫЕ ОБОЗНАЧЕНИЯ

ВЕДОМОСТЬ ОБЪЁМОВ ЗЕМЛЯНЫХ МАСС

		Количес	тво, м3		
Наименование грунта	В граница	х участка	Вне уч	ιαςπκα	Приме-
. 3	Насыпь (+)	Выемка (_)	Насыпь (+)	Выемка (_)	чंание
1.Грунт планировки территории	6 360.95	0			
Грунт не пригодный для устройства насыпи оснований зданий, сооружений и подлежащий удалению с территории	-	-			
2.Вытесненный грунт,		1 918,48			
в т.ч. при устройстве:					
а) автодорожных покрытий		(318,7)			ΓΠ-7, 8 mun I, h=0,61
б) автодорожных покрытий		(307,12)			ΓΠ-7, 8 mun II, h=0,26
в) пешеходных тротуаров и площадок		(222,23)			ΓΠ-7, 8 mun III, h=0,26
г) отмостки/крылец		(83,06)			ΓΠ-7, 8 mun IV, h=0,30
д) террасы		(46,11)			ΓΠ-7, 8 h=0,30
е) игровые и воркаут площадки		(81,16)			ΓΠ-7, 8 mun V, h=0,27
ж)экопарковка (бетонная газонная решетка)		(99,65)			ΓΠ-7, 8 mun VI, h=0,30
з)плодородной почвы на участках озеленения		(760,45)			ГП-8, 9 h=0,45 из них: nлod.cлoū-0,25м
4. Поправка на уплотнение (10%)	636.0	-			
6. Всего пригодного грунта	6 723,95	1 918,48			
7. <u>Недостато</u> к (избыток) пригодного грунта		4 805,47			завоз
8 Плодородный грунт, всего, в т.ч.					
а) используемый для озеленения территории	(760,45)				
б) избыток плодородного грунта		(760,45)			
9. Итого перерабатываемого грунта	7 484,40	7 484,40			

Примечания:

- 1. Данный лист смотри совместно с листом ГП-4
- 2. План организации рельефа выполнен в проектных горизонталях с сечением через 0,1 м.
- 3. Уклоны на чертеже даны в промилле.
- 4. План организации рельефа разработан на основании топосъемки с учетом прилегающей территории, и обеспечения отвода поверхностных вод с территории участка проектируемым уклоном на проезд.

 5. В местах пересечения пешеходных путей и проезжей части необходимр устройство понижения бортового камня
- (съезда). Перепад высот между нижней гранью съезда и проезжей части не должен превышать 0,015м.

						3143 – ГП				
						«Многоквартирные жилые дома со встроенными, встроенно- расположенные по адресу: г. Алматы, Турксибски	ій район, мкр. і	Кайрат, уч.7		
Изм.	Кол.уч.	Лист	Идок.	Подпусь 🔏	Дата	7-ая очередь строительства (без наруж	кных инженерн	<i>ых сетей)</i>		
ГИП		Сейтка	зинов Д.	Murff	02.2025		Стадия	Лист	Листов	
ΓΑΠ		Сексенд	баев Е.		02.2025	Общеплощадочные материалы	РП	E		
Выполн	нил	Жанахг	1em A.C.	that?	02.2025			כ		
Провер	пил				02.2025			DACE	noun Project	
Н.конт	роль	Приколотов Тупират 02.20		02.2025	План земляных масс М 1:500	RAS Group Pr z. Aлматі				
Н.КОНТ	роль	Приколотов Учиний 02.2025		<i>02.2025</i>	M 1:500			, -		


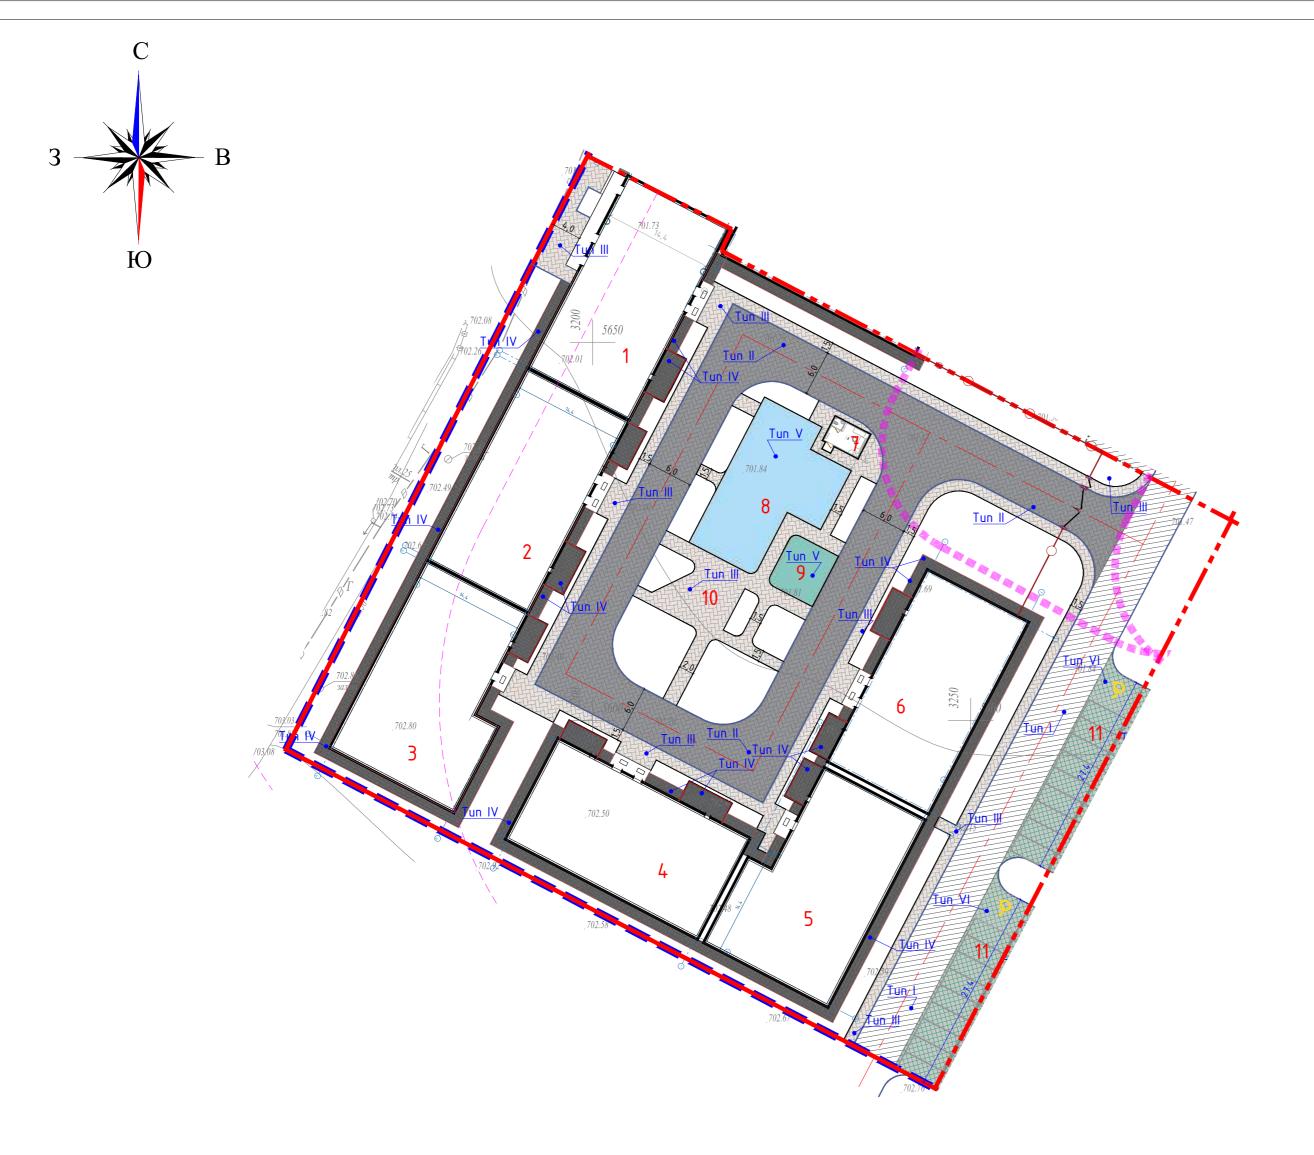


СХЕМА ОЧЕРЁДНОСТИ СТРОИТЕЛЬСТВА

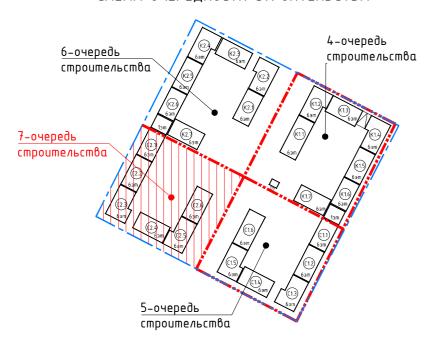

УСЛОВНЫЕ ОБОЗНАЧЕНИЯ

Наименование	Прим.
 Красная линия	
 Граница участка по акту	
 Граница очередности	
Здания и сооружения	
Покрытия из брусчатки	
Резиновое покрытие	
Асфальтированное покрытие	

ВЕДОМОСТЬ ЖИЛЫХ И ОБЩЕСТВЕННЫХ ЗДАНИЙ И СООРУЖЕНИЙ 7-очередь строительства

J.	Наименование	юсшь	Ko	านละเเ	пво		Площа	ıдь, м ²		Строительный объем, м ³		
Номер а плане	Наименование и обозначение	Этажность	зданий	квар	omup	заст	ройки		норми- мая	здания	8ce2o	
HA		Эш	эда	- лбк -	8ce-	ния - рбе	Bcezo	- Дбе Вин	всего	зда	все	
7-очередь строительства												
1	6-этажный жилой дом. Блок С2.1	6	1	33	33	478.10	478.10	2 458.94	2 458.94	9506.79	9506.79	
2	6-этажный жилой дом. Блок С2.2	6	1	35	35	476.63	476.63	2 460.07	2 460.07	9324.67	9324.67	
3	6-этажный жилой дом. Блок С2.3	6	1	24	24	485.97	485.97	2 690.38	2 690.38	10304.83	10304.83	
4	6-этажный жилой дом. Блок С2.4	6	1	30	30	481.86	481.86	2 472.48	2 472.48	9333.28	9333.28	
5	6-этажный жилой дом. Блок С2.5	6	1	24	24	497.42	497.42	2 682.91	2 682.91	10515.02	10515.02	
6	6-этажный жилой дом. Блок С2.6	6	1	30	30	481.04	481.04	2 471.29	2 471.29	9497.97	9497.97	
7	ЦПУ (ПЦН) Пункт центрального наблюдения. Блок 10	1	1			20.91	20.91	17.00	17.00	53.92	53.92	
	Итого:											
8	Детская игровая площадка					250.00						
9	Воркаут площадка					50.60						
10	Площадка для отдыха					50.00						
11	Стоянка автомобилей на 20 м/м					321.03						

Площадка для ТБО расположена на 5 очереди строительства

ВЕДОМОСТЬ ПРОЕЗДОВ, ДОРОЖЕК И ПЛОЩАДОК 7-очередь строительства

	Чсло вные			Площадь по м²	крытий,	_
Поз.	обозначения	Наименование	Tun	в границах участка	прилегающая прилегающая	Примечание
		Покрытия по грунту				
1		Проезд (асфальтобетон)	ı	522.47		
2		Проезд (тротуарная плитка)	II	1 168.0		
3		Тротуары и площадки (тротуарная плитка)	III	416.16		Общая – <mark>833.20 м2</mark> (-50% на процент озеленения)
,		Отмостка/крыльца (тротуарная плитка)	IV	493.92		
4		Террасы (тротуарная плитка)		158.85		
5		Игровые площадки (тартановое покрытие)	٧	250.00		
6		Спортивная площадка (тартановое покрытие)	٧	50.60		
7		Экопарковка (бетонная газонная решетка)	VI	182.70		Общая - <mark>332.19м2</mark> (-45% на покрытие)
8		БР 100.30.15		519 м.п.		
		БР 100.20.8		515 м.п.		

Примечан

- 1. Данный лист смотри совместно с листом ГП–5, 8
- 2. План организации рельефа выполнен в проектных горизонталях с сечением через 0,1 м.
- 3. Уклоны на чертеже даны в промилле.
- 4. План организации рельефа разработан на основании топосъемки с учетом прилегающей территории, и обеспечения отвода поверхностных вод с территории участка проектируемым уклоном на проезд.
- 5. В местах пересечения пешеходных путей и проезжей части необходимр устройство понижения бортового камня (съезда). Перепад высот между нижней гранью съезда и проезжей части не должен превышать 0,015м.

						∃ 3143 – ΓΠ			
						«Многоквартирные жилые дома со встроенными, встроенно расположенные по адресу: г. Алматы, Турксибски	ий район, мкр.	Кайрат, уч.7	
Изм.	Кол.уч.	Лист	Идок.	Подпись	Дата	7-ая очередь строительства (без нарух	жных инженерн	ных сетей)	
ГИП		Сейтка	зинов Д.	Murfl	02.2025		Стадия	Лист	Листов
ΓΑΠ		Сексена	баев Е.		02.2025	Общеплощадочные материалы	РΠ	7	
Выпол	<i>пнил</i>	Жанахі	чет А.С.	Ha (7)	02.2025		PII	/	
Прове	рил				02.2025	План покрытий проездов, тротуаров и	D.0	DACG	roup Project
Н.контроль	Прикол	отов <	7 Tyrus earl	02.2025		HAS		гоар ггојест Алматы	

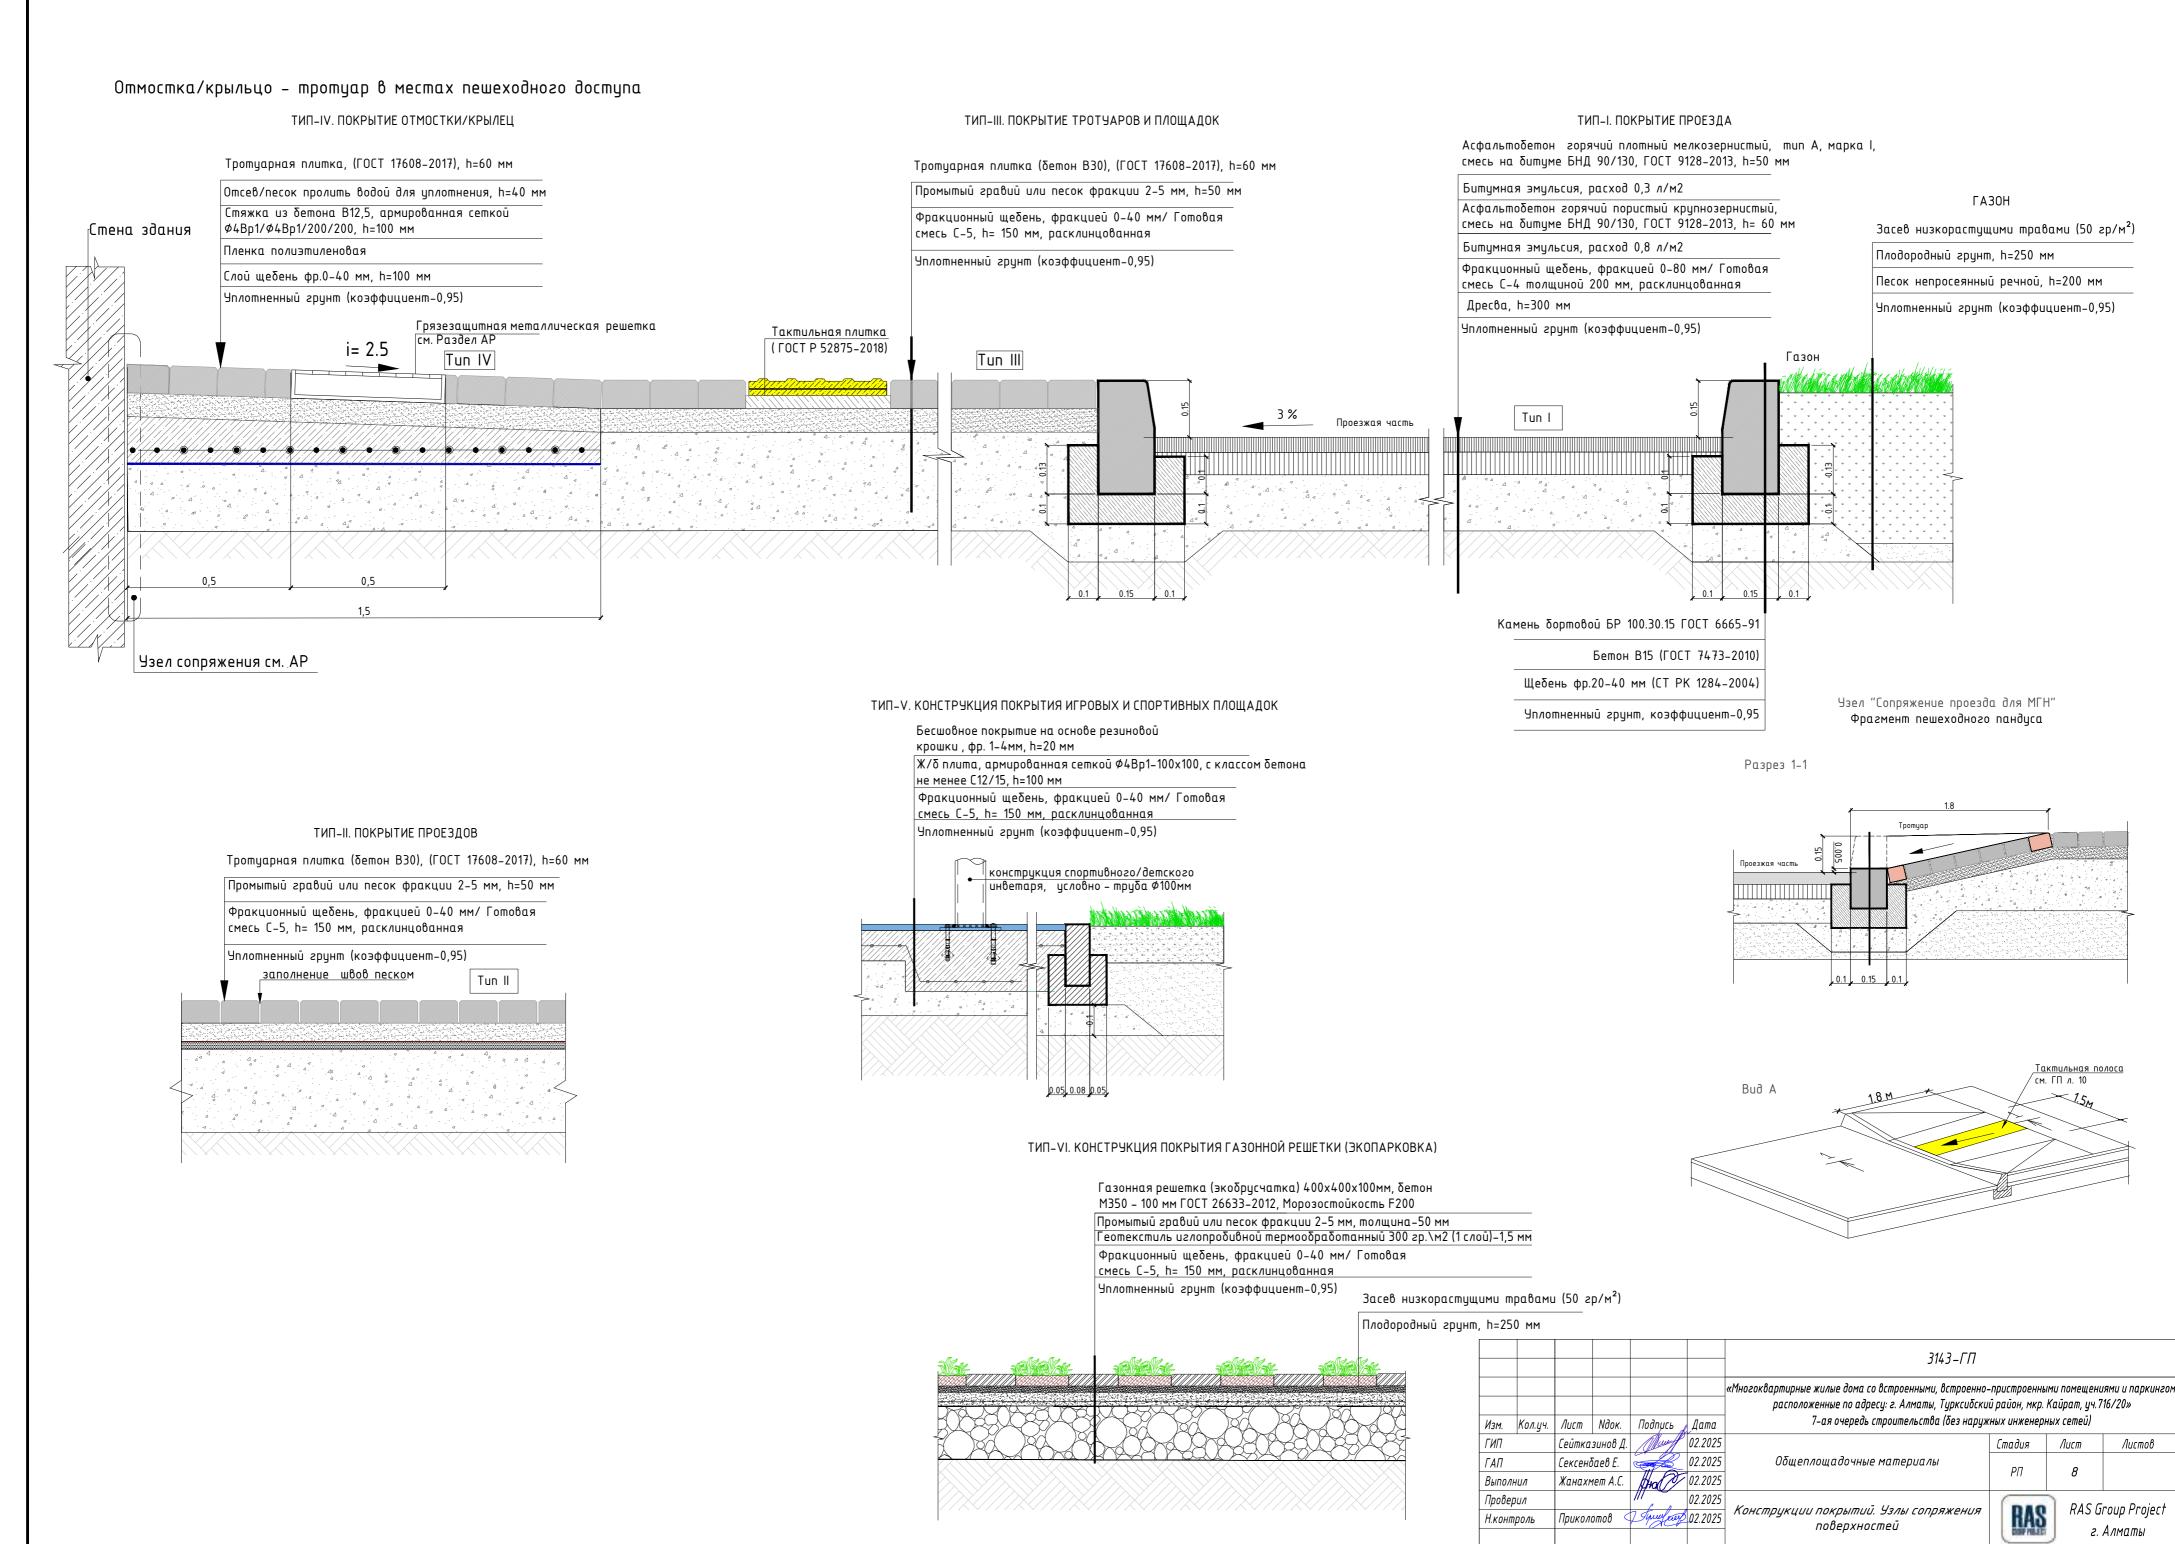


СХЕМА ОЧЕРЁДНОСТИ СТРОИТЕЛЬСТВА 4-очередь Примечания: 6-очередь строительства **ЧСЛОВНЫЕ ОБОЗНАЧЕНИЯ** 1. Разбивку деревьев и кустарников вести от края газонов с отступом 0.5 м для строительства кустарников и 0.7 м для деревьев; Наименование со стороны проезжей части отступ от бортового камня принять: для кустарников 1 м, для деревьев 2 м. Красная линия 2. Размер посадочных ям для высадки деревьев 1.9мх1.9мх0.85м (Объем ямы –3,07 м³). Граница участка по акту 7-очередь

Граница очередности

Здания и сооружения

Деревья и кустарники

Газон

Экопарковка

строительства

строительства

ВЕДОМОСТЬ ЖИЛЫХ И ОБЩЕСТВЕННЫХ ЗДАНИЙ И СООРУЖЕНИЙ 7-очередь строительства

				'		odilichi						
1e		:ШЬ	Ko	านฯесเ	пво		Площа	ıдь, м ²		объе Строит	іельный м, м ³	
Номер а плане	Наименование и обозначение	Этажность	даний	квар	omup	заст	ройки		норми-	здания	0ce20	
H DH	도		эда	ния Вин	8ce-	- 20 б В ин	gceso	- 26 E	всего	зда	все	
	7-очередь строительства											
1	6-этажный жилой дом. Блок С2.1	6	1	33	33	478.10	478.10	2 458.94	2 458.94	9506.79	9506.79	
2	6-этажный жилой дом. Блок С2.2	6	1	35	35	476.63	476.63	2 460.07	2 460.07	9324.67	9324.67	
3	6-этажный жилой дом. Блок С2.3	6	1	24	24	485.97	485.97	2 690.38	2 690.38	10304.83	10304.83	
4	6-этажный жилой дом. Блок С2.4	6	1	30	30	481.86	481.86	2 472.48	2 472.48	9333.28	9333.28	
5	6-этажный жилой дом. Блок С2.5	6	1	24	24	497.42	497.42	2 682.91	2 682.91	10515.02	10515.02	
6	6-этажный жилой дом. Блок С2.6	6	1	30	30	481.04	481.04	2 471.29	2 471.29	9497.97	9497.97	
7	ЦПУ (ПЦН) Пункт центрального наблюдения. Блок 10	1	1			20.91	20.91	17.00	17.00	53.92	53.92	
	Итого:											
8	Детская игровая площадка					250.00						
9	Воркаут площадка					50.60						
10	Площадка для отдыха					50.00						
11	Стоянка автомобилей на 20 м/м					321.03						

Площадка для ТБО расположена на 5 очереди строительства

ВЕДОМОСТЬ ЭЛЕМЕНТОВ ОЗЕЛЕНЕНИЯ 7-очередь строительства

N03.	Наименование породы и вида насаждения	Ед. изм.	Количество	лет лет	условные обозна- чения	Примечание				
Деревья										
1	Клен остролистный	шm.	16	5-7	\bullet	h=2,5–3м, саженец с комом 1.0x1.0x0,6				
2	Конский каштан	шm.	11	5-7	000	h=2,5-3м, саженец с комом 1.0x1.0x0,6				
3	Боярышник Лавалье	шm.	6	5-7		h=2,5-3м, саженец с комом 1.0x1.0x0,6				
4	Липа мелколистная	шm.	5	5-7	Z. J.	h=2,5-3м, саженец с комом 1.0x1.0x0,6				
Кустарники										
5	Дейция изящная	шm.	19	5-7	*	h=1м, саженец с комом 0,5x0,4				
6	Вейгела цветущая	шm.	44	3-5	\otimes	h=1м, саженец с комом 0,5x0,4				
7	Кизильник блестящий	шm.	260	5-7		траншея саженец 0,7x0,7 6шт. саженцев на 1 м/п при 2x рядной посадке				
8	Сирень обыкновенная	шm.	12	3-5	(33)	h=1м, саженец с комом 0,5x0,4				
	Газоны			1						
9	Газоны (254-105-0200)	M ²	1 631.23	семена		50г/м ² травосмеси, посев в грунт				
10	Многолетние травы (254-106-0101)	M ²	73.73	семена		50г/м² травосмеси, посев в грунт				
11	Экопарковка (бетонная газонная решетка), 55%-бетон / 45%-озел.	M ²	149.48			Общая – <mark>332.19м2</mark> (-55% на покрытие)				

4. Размер посадочных ям для высадки кустарников с комом – 1,0мх0,65м (Объем ямы Сейтказинов Д. Дину 02.2025 ГИП Сексенбаев Е. 02.2025 Жанахмет А.С. **Дио** 02.2025 Выполнил 8. Разбивку кустарников вести от сетей: теплосеть – 1,0 м, силовых кабелей –0,7. Проверил 02.2025 Thurst 02.2025

Приколотов

Н.контроль

Яму на 100% засыпать плодородным грунтом.

глубиной 0.7 метра при двухрядной посадке.

Яму на 100% засыпать плодородным грунтом. 5. Высота деревьев 2.5м, кустарников 0.7-1м.

водопровод – 2,0 м, силовых кабелей –2,0.

6. Посев семян газонных трав 50г/м.

инженерных сетей.

– 0,51 м³).

3. Ряды из кустарника следует высаживать в траншеи шириной 0.7 метра,

7. Разбивку деревьев вести от сетей: газопровод, канализация –1,5м, теплосеть,

9. Работы по озеленению производить по окончанию строительства и прокладки

3143-ГП «Многоквартирные жилые дома со встроенными, встроенно-пристроенными помещениями и паркингом, расположенные по адресу: г. Алматы, Турксиδский район, мкр. Кайрат, уч.716/20» 7-ая очередь строительства (без наружных инженерных сетей)

Общеплощадочные материалы

Стадия Лист Листов РΠ 9

RAS Group Project

План благоустройства и озеленения , территории М 1:500

г. Алматы Формат А2

СХЕМА ОЧЕРЁДНОСТИ СТРОИТЕЛЬСТВА 4-очередь строительства 6-очередь строительства 7-очередь строительства **УСЛОВНЫЕ ОБОЗНАЧЕНИЯ** Наименование Прим. Красная линия Граница участка по акту Граница очередности Здания и сооружения Детские игровые оборудования Гысы 🕶 👣 Спортивные оборудования строительства МАФ

ВЕДОМОСТЬ ЖИЛЫХ И ОБЩЕСТВЕННЫХ ЗДАНИЙ И СООРУЖЕНИЙ 7-очередь строительства

				'		o d III c / I c						
Je		:ШЬ	Ko	านฯесг	пво		Площа	ıдь, м²		Строитель объем, і		
Номер 1 плане	Наименование и обозначение	Этажность	даний	'∃ кварг		заст	ройки	руемая руемая		здания	8ce2o	
_ H	로 u oooshuqehue		эда	ния Ври-	8ce-	- 20 б В	Bcezo	- 20 б В	Bcezo	390	дсе	
	7-очередь строительства											
1	6-этажный жилой дом. Блок С2.1	6	1	33	33	478.10	478.10	2 458.94	2 458.94	9506.79	9506.79	
2	6-этажный жилой дом. Блок С2.2	6	1	35	35	476.63	476.63	2 460.07	2 460.07	9324.67	9324.67	
3	6-этажный жилой дом. Блок С2.3	6	1	24	24	485.97	485.97	2 690.38	2 690.38	10304.83	10304.83	
4	6-этажный жилой дом. Блок С2.4	6	1	30	30	481.86	481.86	2 472.48	2 472.48	9333.28	9333.28	
5	6-этажный жилой дом. Блок С2.5	6	1	24	24	497.42	497.42	2 682.91	2 682.91	10515.02	10515.02	
6	6-этажный жилой дом. Блок С2.6	6	1	30	30	481.04	481.04	2 471.29	2 471.29	9497.97	9497.97	
7	ЦПУ (ПЦН) Пункт центрального наблюдения. Блок 10	1	1			20.91	20.91	17.00	17.00	53.92	53.92	
	Итого:											
8	Детская игровая площадка					250.00						
9	Воркаут площадка					50.60						
10	Площадка для отдыха					50.00						
11	Стоянка автомобилей на 20 м/м					321.03						

Площадка для ТБО расположена на 5 очереди строительства


ВЕДОМОСТЬ МАЛЫХ АРХИТЕКТУРНЫХ ФОРМ И ПЕРЕНОСНЫХ ИЗДЕЛИЙ 7-очередь строительства

Поз.	Обозначение	Наименование	Количество	Примечание
1		Скамья	22	8601-0302-0501 9CH PK 8.02-03-2024
2		Урна со вставкой	11	8601-0303-0206 9CH PK 8.02-03-2024
3		Домик-беседка	1	8601-0106-0116 9CH PK 8.02-03-2024
4	10.	Качалка на пружине "Касатка"	1	8601-0104-0517 9CH PK 8.02-03-2024
5	®	Карусель "Ромашка"	1	8601-0101-0105 9CH PK 8.02-03-2024
6		Детский игровой комплекс	1	8601-0201-0110 9CH PK 8.02-03-2024
7	I	Качели подвесные двойные, сиденья без спинки	1	8601-0104-0405 9CH PK 8.02-03-2024
8	> <	Качели подвесные "Гнездо"	1	8601-0104-0410 9CH PK 8.02-03-2024
9		Тренажер "Лыжный ход"	1	8601-0216-0106 9CH PK 8.02-03-2024
10	(💗)	Тренажер "Верхняя тяга"	1	8601-0216-0105 9CH PK 8.02-03-2024
11		Тренажер "Скороход"	1	8601-0216-0108 9CH PK 8.02-03-2024
12	(V)	Тренажер "Твистер"	1	8601-0216-0104 9CH PK 8.02-03-2024
14	66	Контейнер для ТБО заглубляемый "Бетонная капсула" (5 м3)	2	8601-0307-0401 9CH PK 8.02-03-2024
15		Bopoma	1	8601-0605-0103 9CH PK 8.02-03-2024
16	4/4	Калитка	1	8601-0605-0503 9CH PK 8.02-03-2024
17		Ограждение п.м.	18	8601-0602-0403 9CH PK 8.02-03-2024

						3143 – ГП
						«Многоквартирные жилые дома со встроенными, встроенно- расположенные по адресу: г. Алматы, Турксибски
Изм.	Кол.уч.	Лист	Идок.	Подпись	Дата	7-ая очередь строительства (без наруж
ГИП		Сейтказинов Д.		Murf	02.2025	
ΓΑΠ		Сексенбаев Е.			02.2025	Общеплощадочные материалы
Выполнил		Жанахмет А.С.		that?	02.2025	
Проверил				///	02.2025	План расположение малых архитектурных
Н.контроль		Приколотов <		7 Tynne eng	02.2025	форм и переносных изделий
						M 1:500

оенными, встроенно-пристроенными помещениями и паркингом, Алматы, Турксибский район, мкр. Кайрат, уч.716/20» тельства (без наружных инженерных сетей) Стадия Лист Листов РП 10

Прхитектурных изделий RAS Group Project г. Алматы

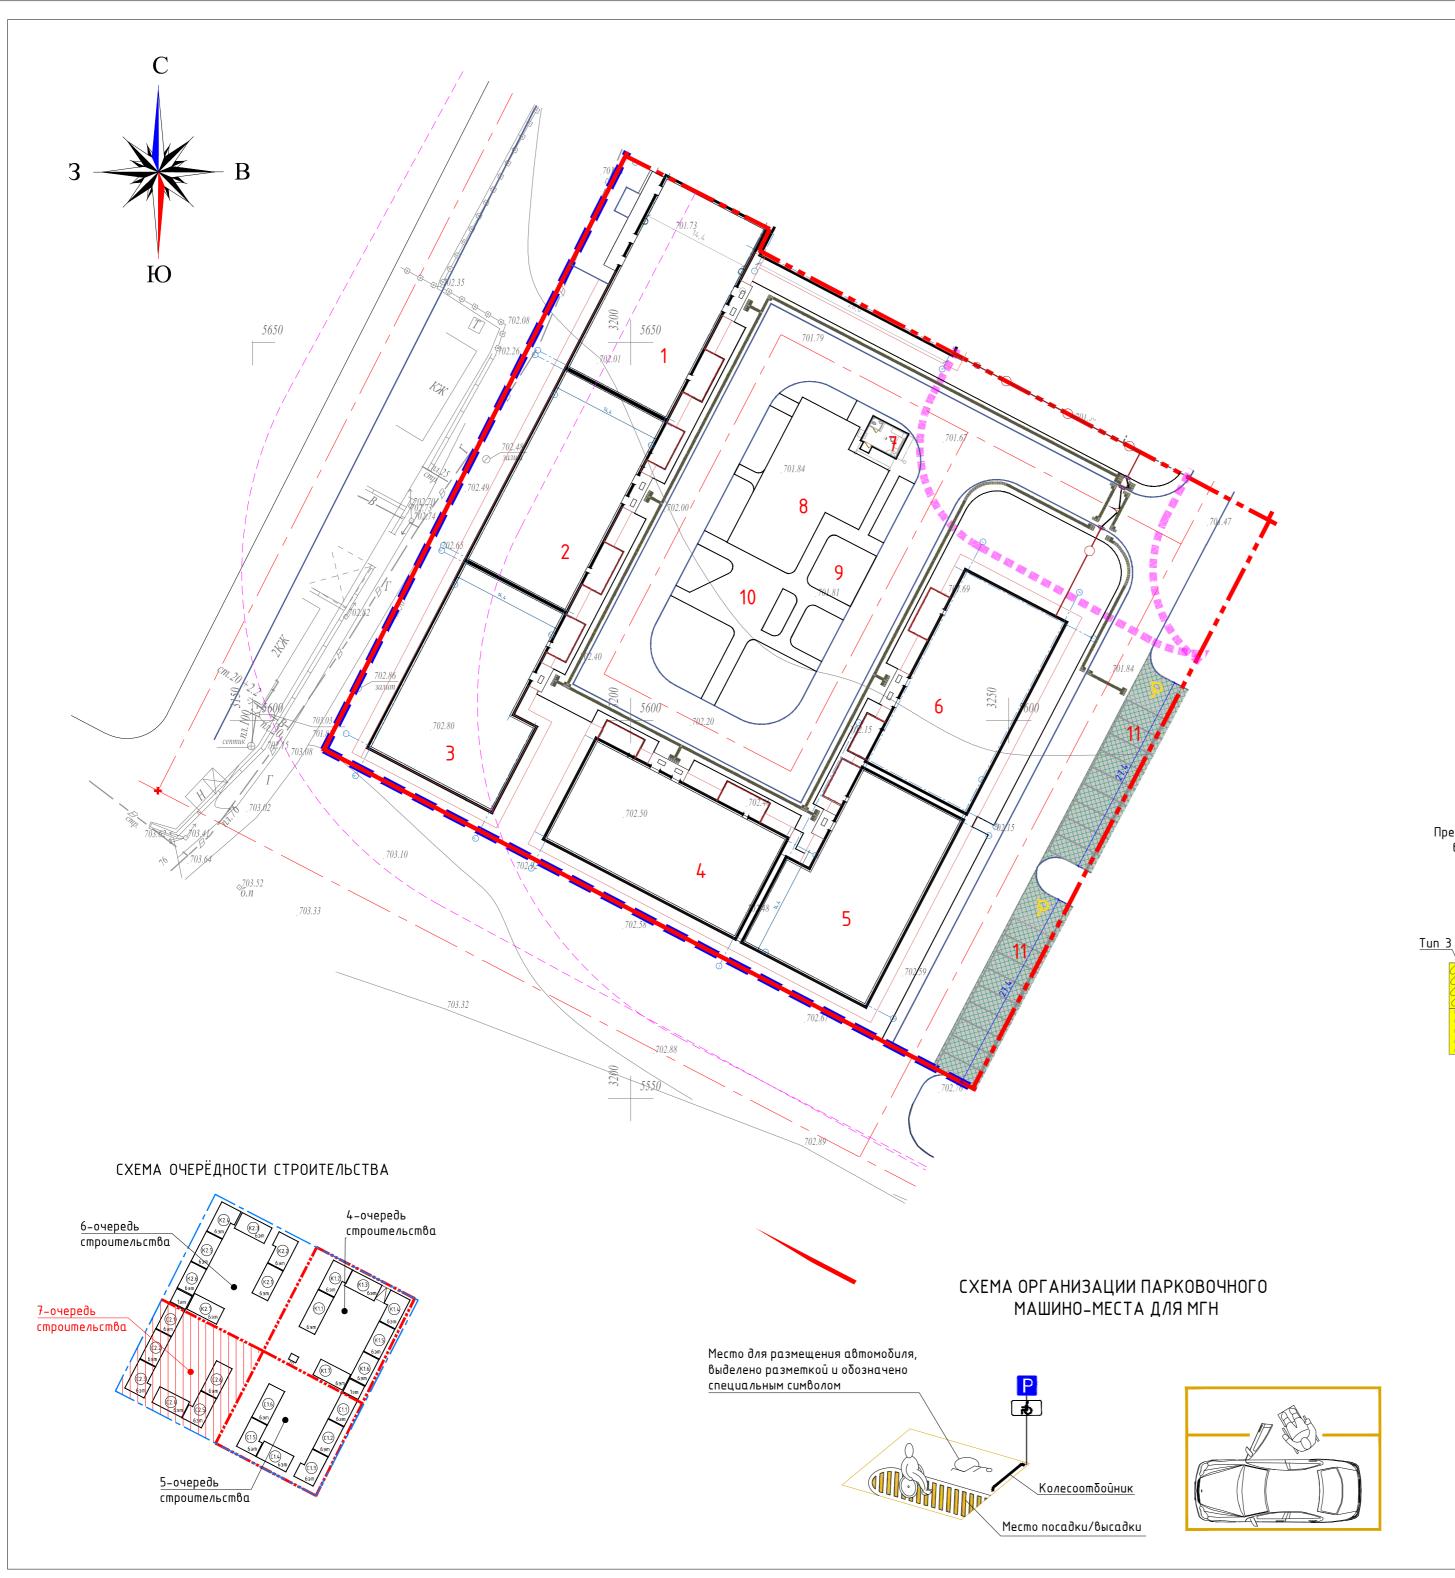


ТАКТИЛЬНЫЕ НАПОЛЬНЫЕ ЧКАЗАТЕЛИ

	TAKTU/IDHBE HATIU/IDHBE 9KA3ATE/IU									
Tun	Условное обозначение	Размер знака, мм	Наименование	Ед. изм.	Количество					
1	300 00E	300x 300	Тактильная плитка Tun-1 "Направляющий", марка бетона М300 Код АГСК – 251-104-0103	шт.	769					
2	300	300x 300	Тактильная плитка Tun-2 "Предупреждающий", марка бетона М300 Код АГСК – 251–104–0103	wm.	138					
3	300	300x 300	Тактильная плитка Tun-3 "Поворотная", марка бетона M300 Код АГСК – 251–104–0103	wm.	56					
4	P		Парковка для инвалидов: Комплект знаков "Парковка для инвалидов" Зона установки знаков на высоте H=1,2–1,6 м от поверхности земли	wm.	2					
5	3		Нанесение знака на дорогу "Парковка для инвалидов". Краска АК-539 для дорожной разметки. Цвет RAL-1021	м2	2					

Схема монтажа направляющих и предупреждающих Брайлевых дорожек для незрячих и слобовидящих людей Плитки тактильные дорожные из бетона ГОСТ Р 52875-2018

Tun 1


Формат А2

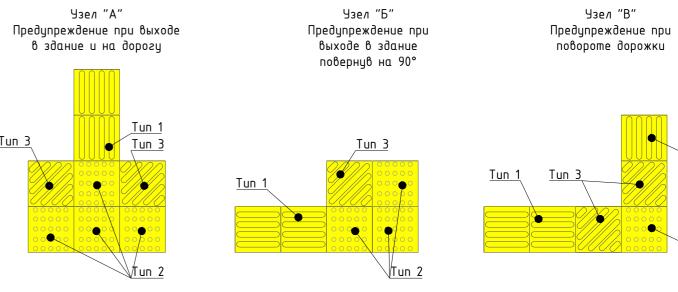

Примечания:

- 1. Цвет тактильной плитки согласовать с Заказчиком.
- 2. Все мероприятия обеспечения доступности для МГН, выполнить согласно СП РК 3.06–101–2012 "Проектирование зданий и сооружений с учетом доступности для маломобильных групп населения.
- 2. Универсальным и доступным для всех МГН тактильным указателем являются специальные рельефные пиктограммы, предназначенные для обеспечения ориентирования на улице

						3143 – ГП				
Изм.	Кол.цч.	Лист	N док.	Подпись	Лата	«Многоквартирные жилые дома со встроенными, встроенно расположенные по адресу: г. Алматы, Турксибски 7-ая очередь строительства (без нарух	ий район, мкр.	Кайрат, уч.7		
ГИП	<u> </u>		зинов Д.	- Au Al	02.2025		Стадия	Лист	Листов	
ГАП Выполнил		Сексенбаев Е. « Жанахмет А.С.			02.2025	4	РП	11		
				that 7	02.2025			//		
Прове	рил			///	02.2025	План мероприятий для маломобильных		DACE	Saus Daoinet	
Н.контроль		Приколотов <		Thursen	02.2025	групп населения (МГН) М 1:500	HAS		iroup Project Алматы	

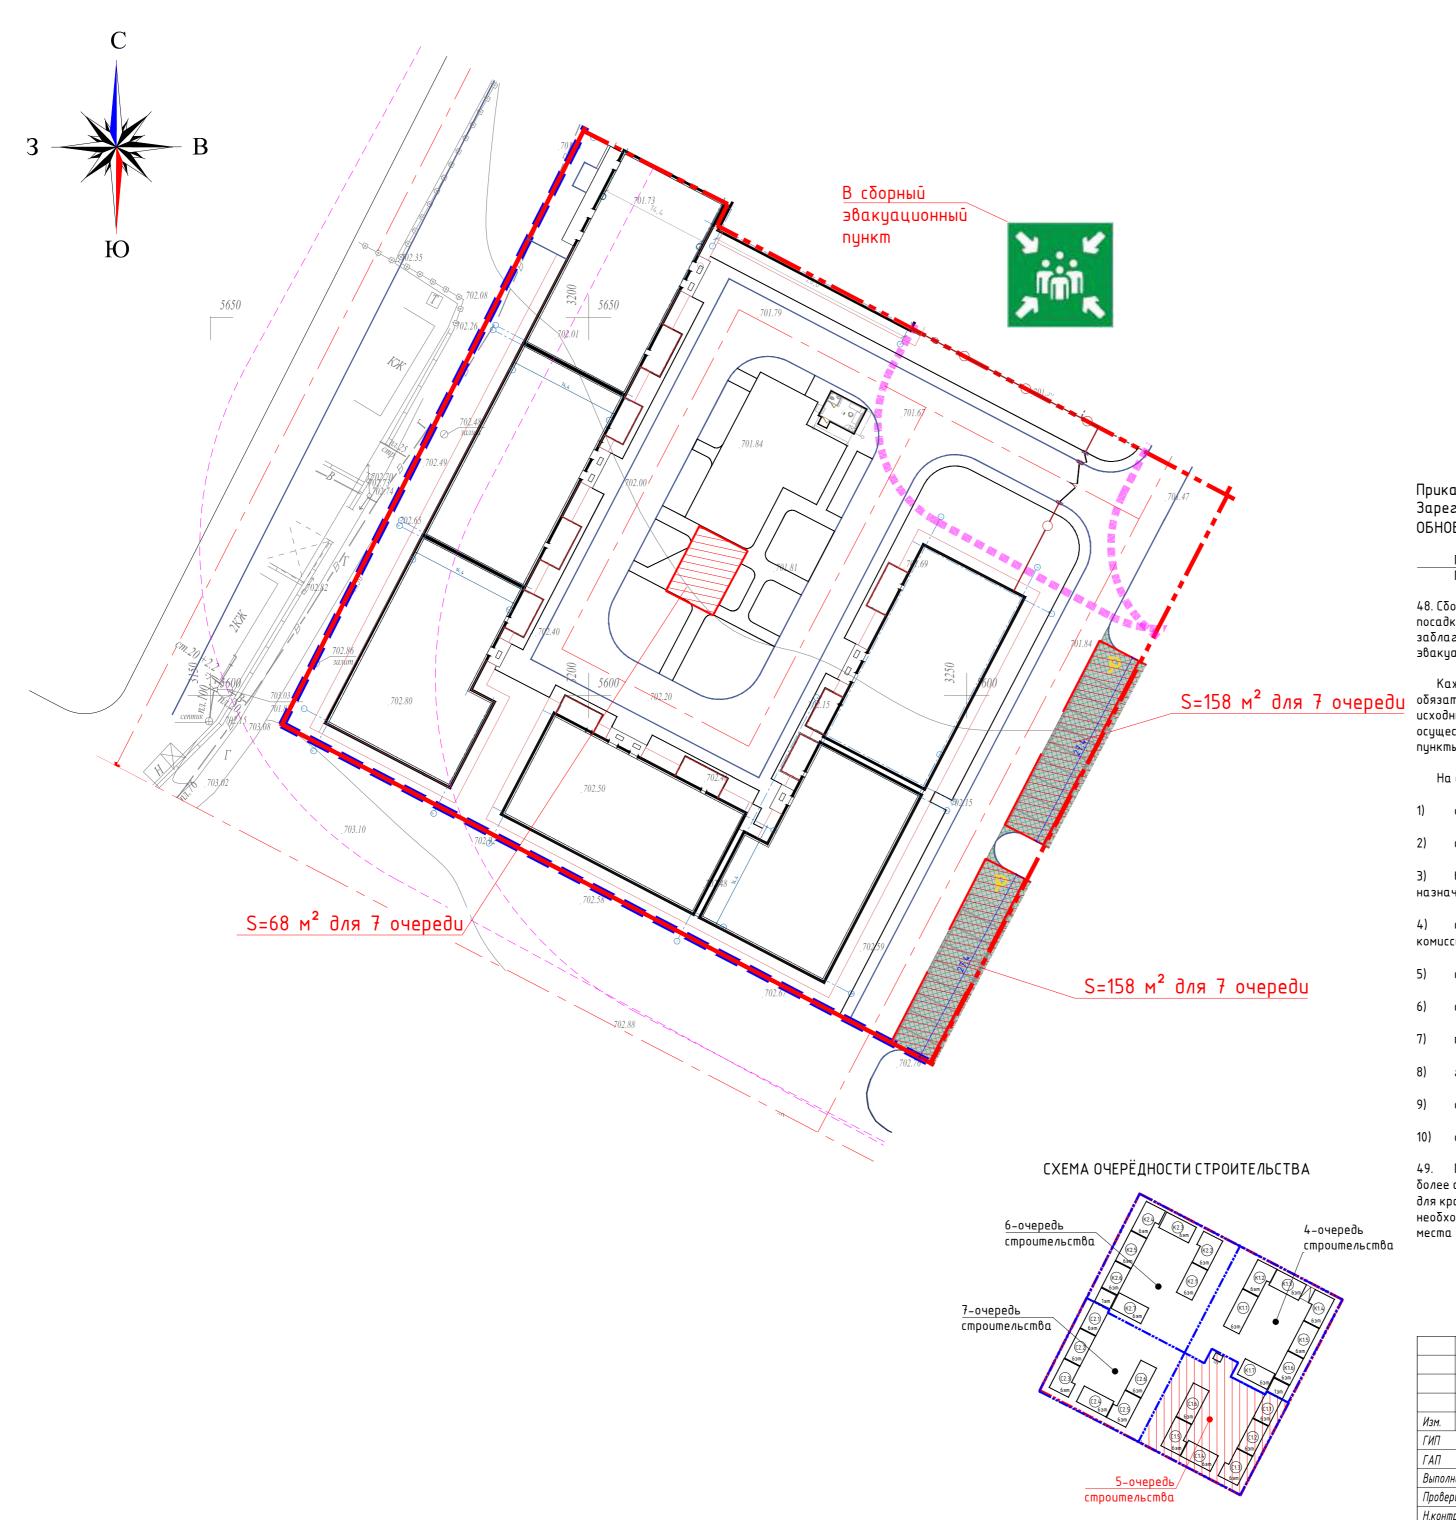



Приказ Министра внутренних дел Республики Казахстан от 6 марта 2015 года № 190. Зарегистрирован в Министерстве юстиции Республики Казахстан 14 апреля 2015 года № 10716. ОБНОВЛЕННЫЙ с изменениями на: 12.08.2022

- Правила организации и ведения мероприятий гражданской обороны.

 Глава 5. Эвакуационные мероприятия
- 48. Сборные эвакуационные пункты предназначены для сбора и регистрации эвакуируемых и их отправки в пункты посадки и на исходные пункты движения. Администрация сборных эвакуационных пунктов назначается заблаговременно постановлениями местных исполнительных органов, приказами по организациям. Сборные эвакуационные пункты подчиняются в своей деятельности эвакуационным комиссиям.

S=158 м² для 7 очереди Каждому сборному пункту присваивается порядковый номер. Все сборные эвакуационные пункты в обязательном порядке обеспечиваются прямой связью с соответствующими эвакуационными комиссиями, исходными пунктами маршрутов пешей эвакуации, с пунктами посадки и транспортными органами, осуществляющими перевозку эвакуируемых. При необходимости на сборных эвакуационных пунктах создаются пункты выдачи противогазов населению.

На сборном эвакуационном пункте разрабатываются следующие документы:

- 1) обязанности должностных лиц сборного эвакуационного пункта;
- список личного состава сборного эвакуационного пункта, порядок оповещения (адрес, номер телефонов);
- 3) выписка из решения местных исполнительных органов об организации сборного эвакуационного пункта и назначении личного состава;
- 4) список телефонов, организаций, отправляемых со сборного эвакуационного пункта, эвакуационных комиссий (городской, районной), пунктов посадки на транспорт;
- 5) список организаций на территории сборного эвакуационного пункта и сроки их отправки;
- б) схема (план) территории сборного эвакуационного пункта и помещений по их предназначению;
- 7) перечень закрепленных за сборным эвакуационном пунктом ближайших защитных сооружений;
- 8) график прибытия и отправки автоколонн, обслуживающих сборный эвакуационный пункт;
- 9) образец заявки на перевозку;
- 10) образец эвакуационного удостоверения и информация о его выдаче.
- 49. Промежуточные пункты эвакуации создаются, если районы постоянного размещения находятся на удалении более суточного перехода, за пределами зон возможных разрушений, вблизи путей сообщения. Они предназначены для кратковременного размещения (отдыха) эвакуируемого населения, его перерегистрации, проведения при необходимости дозиметрического, противохимического контроля, санитарной обработки людей и отправке их в места расселения в безопасной зоне.

						3143 – ГП					
Изм.	Кол.цч.	Лист	<i>Nдок.</i>	Подпись	Дата	«Многоквартирные жилые дома со встроенными, встроенно расположенные по адресу: г. Алматы, Турксибски 7-ая очередь строительства (без наруж	ий район, мкр. і	Кайрат, уч.7			
ГИП				Av B	02.2025	, ,	Стадия	Лист	Листов		
ГАП Выполнил		Сексенбаев Е. Жанахмет А.С.			02.2025	Общеплощадочные материалы	РП	12			
				Hral 7	02.2025						
Проверил		/		///	02.2025		RAS Group Project г. Алматы				
Н.контроль		Приколотов		Thurstand	02.2025	Места сбора при ЧС - М 1:500					