	ВЕДОМОСТЬ РАБОЧИХ ЧЕРТЕЖЕЙ ОСНОВНОГО КОМПЛЕКТА	
Лист	Наименование	Примечание
1	Общие данные	
2	Ситуационная схема	
3	Разбивочный план М1:500	
4	План организации рельефа М1:500	
5	План землянных масс	
6	Сводный план инженерных сетей М1:500	
7	План озеленения и благоустройства М1:500	
8	Сводная ведомость объемов работ	
	ВЕДОМОСТЬ ОСНОВНЫХ КОМПЛЕКТОВ РАБОЧИХ ЧЕРТЕЖЕЙ	

08.25	Обозначение	Наименование	Примечание
) 	ГП	Генеральный план	
JOHO	TX	Технологические решения	
ge	AC	Архитектурно— строительные решения	
ткал	ЭС	Электроснабжение	
хамбеткалиев	ΑΠυΓС	Автоматическая пожарная и газовая сигнализация	
~			

ОБШИЕ УКАЗАНИЯ

Раздел проекта «Генеральный план» по объекту «Строительство АГЗС по адресу Мангыстауская область, г. Актау, п.з. 9, уч. 51/1» •

выполнен на основании:

-задания на проектирование, выданного Заказчиком ИП «ДЖАНБЕКОВА М. С.» от 18.07.2025 г.;

- инженерных изысканий, выполненных ТОО "ПИНиГ" 2025 года

Район расположения АГЗС— Республика Казахстан, Мангыстауская область, г. Актау, п.з. 9, уч. 51/1

Проект выполнен в соответствии с требованиями действующих нормативно—технических документов Республикии Казахстан..

Климат полупустынный. Каспийское море оказывает смягчающее влияние на климат морскими бризами, распространяющимеся вглубь на расстояние 30—40 км. Климат приморской полосы отличается от климата прилежащей территории более теплой зимой и менее жарким летом, повышенной влажностью воздуха в течение всего года, сокращением длительности холодного периода года. По карте климатического районирования для строительства участок работ относится к району IV Г.

Район строительства относится к зоне недостаточного и неустойчивого увлажнения. Годовое количество осадков в среднем составляет 84мм. Для приморской полосы характерны постоянно дующие ветры. Средняя годовая скорость ветра превышает 4.5м/с.

климатический район строительства—IV, подрайон—Г;

средняя температура наиболее жаркого месяца -+28:+30 oC;

средняя температура наиболее холодного месяца -4:-1 oC;

глубина промерзания грунтов —1 м:

Относительная влажность воздуха 74 %

Территория проектирования:

Кадастровый номер — 13—200—045—841, площадью 0,100 Га.

Участок прямоугольной формы с размерами сторон 10х75м. Площадка запроектирована частично в насыпи и частично в выемке с уклоном для отведения поверхностных вод в сторону дождеприемного лотка. Горизонтальная планировка участка выполнена с учетом технологических чертежей размещения оборудования. Система координат — городская. Система высот— городская.

Уровень ответственности проектируемого объекта в соответствии с «Правила определения общего порядка отнесения зданий и сооружений к технически и (или) технологически сложным объектам» — технически сложный объект II (нормальный) уровня ответственности.

Рабочий проект разработан в соответствии с государственными и межгосударственными нормами, правилами и стандартами, действующими в Республике Казахстан

Главный инженер проекта



Ыхсанов

ВЕДОМОСТЬ ССЫЛОЧНЫХ И ПРИЛАГАЕМЫХ ДОКУМЕНТОВ

Обозначение	Наименование	Примечание
MCH 4.03-01-2003	Газораспределительные системы	
CH PK 4.03-02-2012	Автомобильная заправочная станция— автомобильная газозаправочная станция.	
СП РК 3.01-103-2012	Генеральные планы промышленных предприятий	
CH PK 3.03-01-2013	Автомобильные дороги	
CH PK 3.03-22-2013	Промышленный транспорт	
МСТ ГОСТ 21.508-93 (изg.2003)	СПДС. Правила выполнения рабочей документации генеральных планов предприятий, сооружений и жилищно— гражданских объектов	
МСТ ГОСТ 21.204-93(изд.2003)	Условные графические обозначения и изображения элементов генеральных планов и сооружений транспорта	

На участке располагаются следующие площадки:

- Операторная
- Моноблок
- Пожарный резервуар
- Бензомаслоотделитель
- Мокрый колодец МК Ø1000
- Площадка для контейнеров ТБО
- Песколовка

Н. контроль

Шефер

- Емкость питьевой воды
- Септик однокамерный V=3.5м3

Подъезд организуется от существующих городских автодорог, тип покрытия принят из асфальтобетона облегченного типа. Подъездные дороги и обустройство площадки за пределами отведенной госактом территории разрабатываются отдельным проектом. Въезд на территорию запроектирован шириной 4,5 м.

Тип дорожного покрытия площадки АГЗС принят облегченный с асфальтобетонным покрытием и бортовым камнем по краю площадки. Величина и направление продольного уклона проездов и площадок в зависимости от проектной планировки с учетом рельефа существующей поверхности земли.


В пониженной части асфальтобетонной площадки устраивается лоток для сбора поверхностных вод. На территории принято озеленение газонами и деревьями, установка скамейки и урны, укладка дорожного покрытия и устрайство периметрального ограждения из сетиатых панелей


N						Наименование	Ед. изм	Кол	ичество
1	П.	лощад	ь отв	еденного	участь	а по гос. Акту,	Га		0.10
2	Π.	лощад	ь учас	тка заде	йствов	анного под проектирование объекта	м ²		750
3	-	Плоц	цадь за	астройки			м ²		138
4	-	Плоц	цадь n	окрытий,			м ²		349
5	_	Плоц	цадь о	зеленения	1		м ²		217
6	П	роценг	п заст	пройки			%		18
7	П	роценг	п покр	ытий			%		47
8	П	роценг	n озел	енения			%		29
9	H	езадей	ствов	анная в	проект	е территория (резерв)	м ²		250
							25-	25-02-	- ГП
Лзм. Ко	ол. уч.	Лист	Ngoк	Подпись	Дата	«Строительство АГЗС по адре область, г. Актау, п.з. 9			Я
разрабо	отал	Чумак	ე წ		08.25	_	Стадия	Лист	Листо
Іровері		Ыхсан		5huff,	08.25	Генеральный план	РΠ	1	8
контр	ОЛЬ	Ыхсан	იწ	bhyff	08.25				


Общие данные


ТОО «КУРЫЛЫС МЕНЕДЖМЕНТ»

г. Aктау-2025

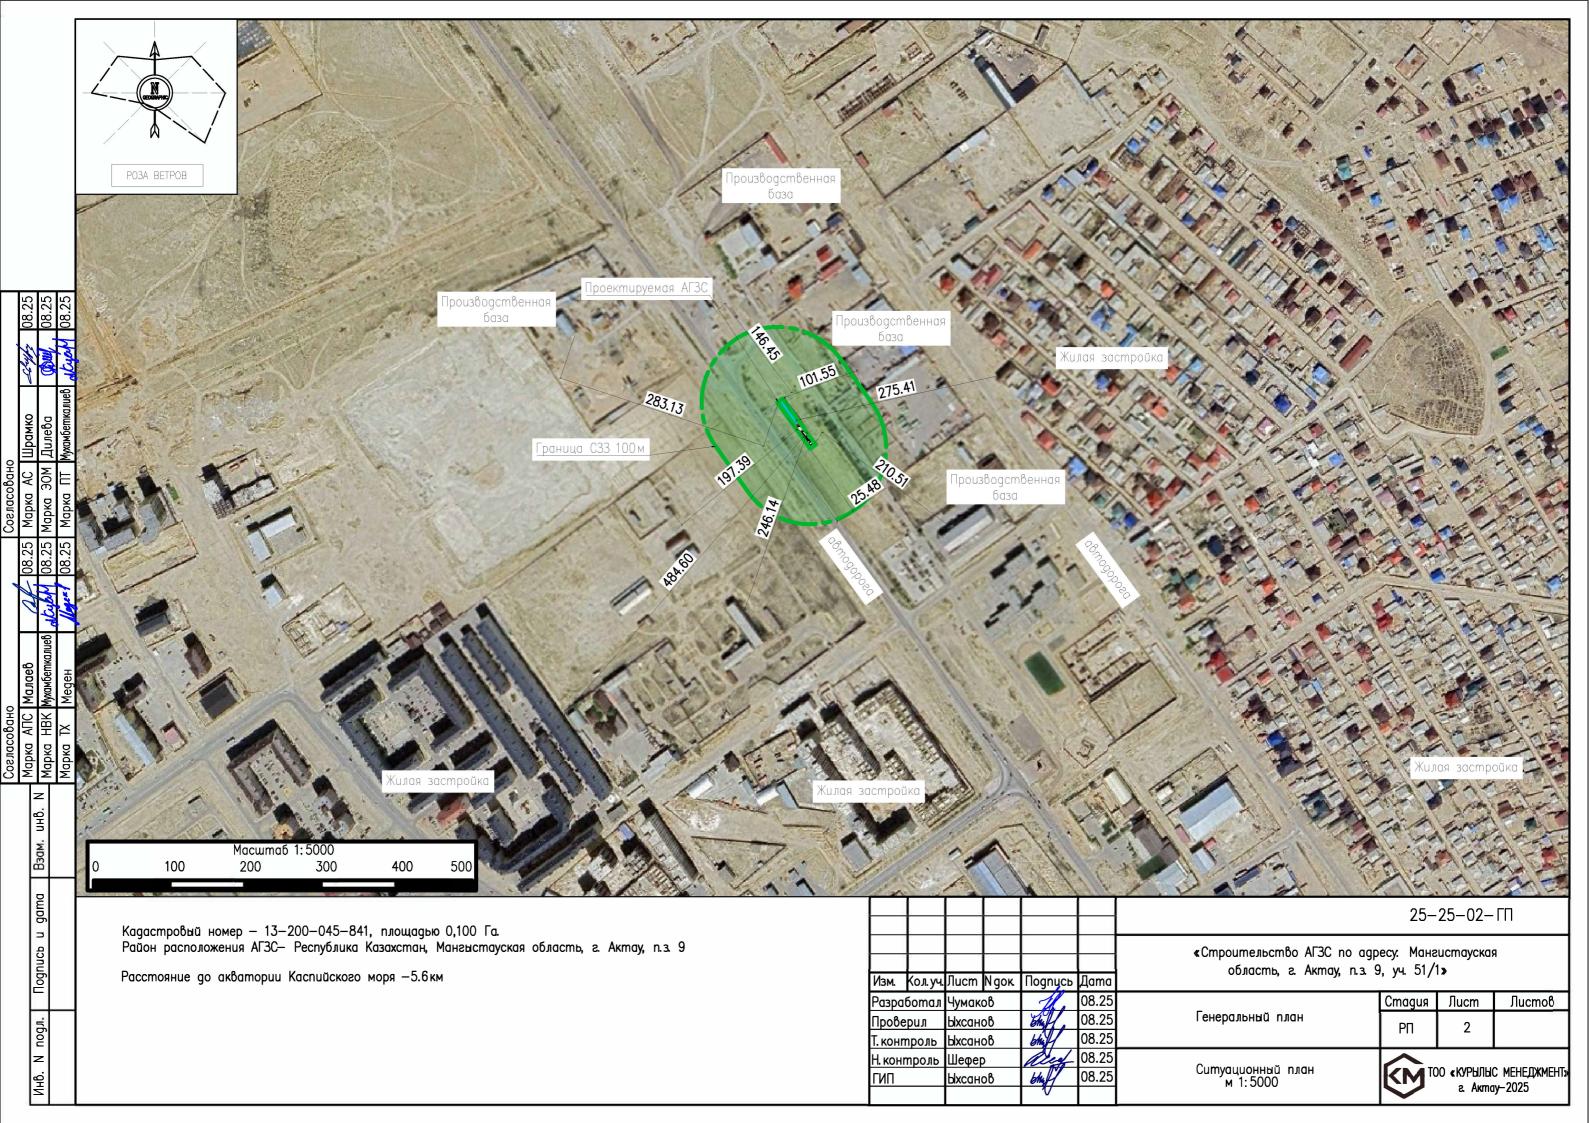

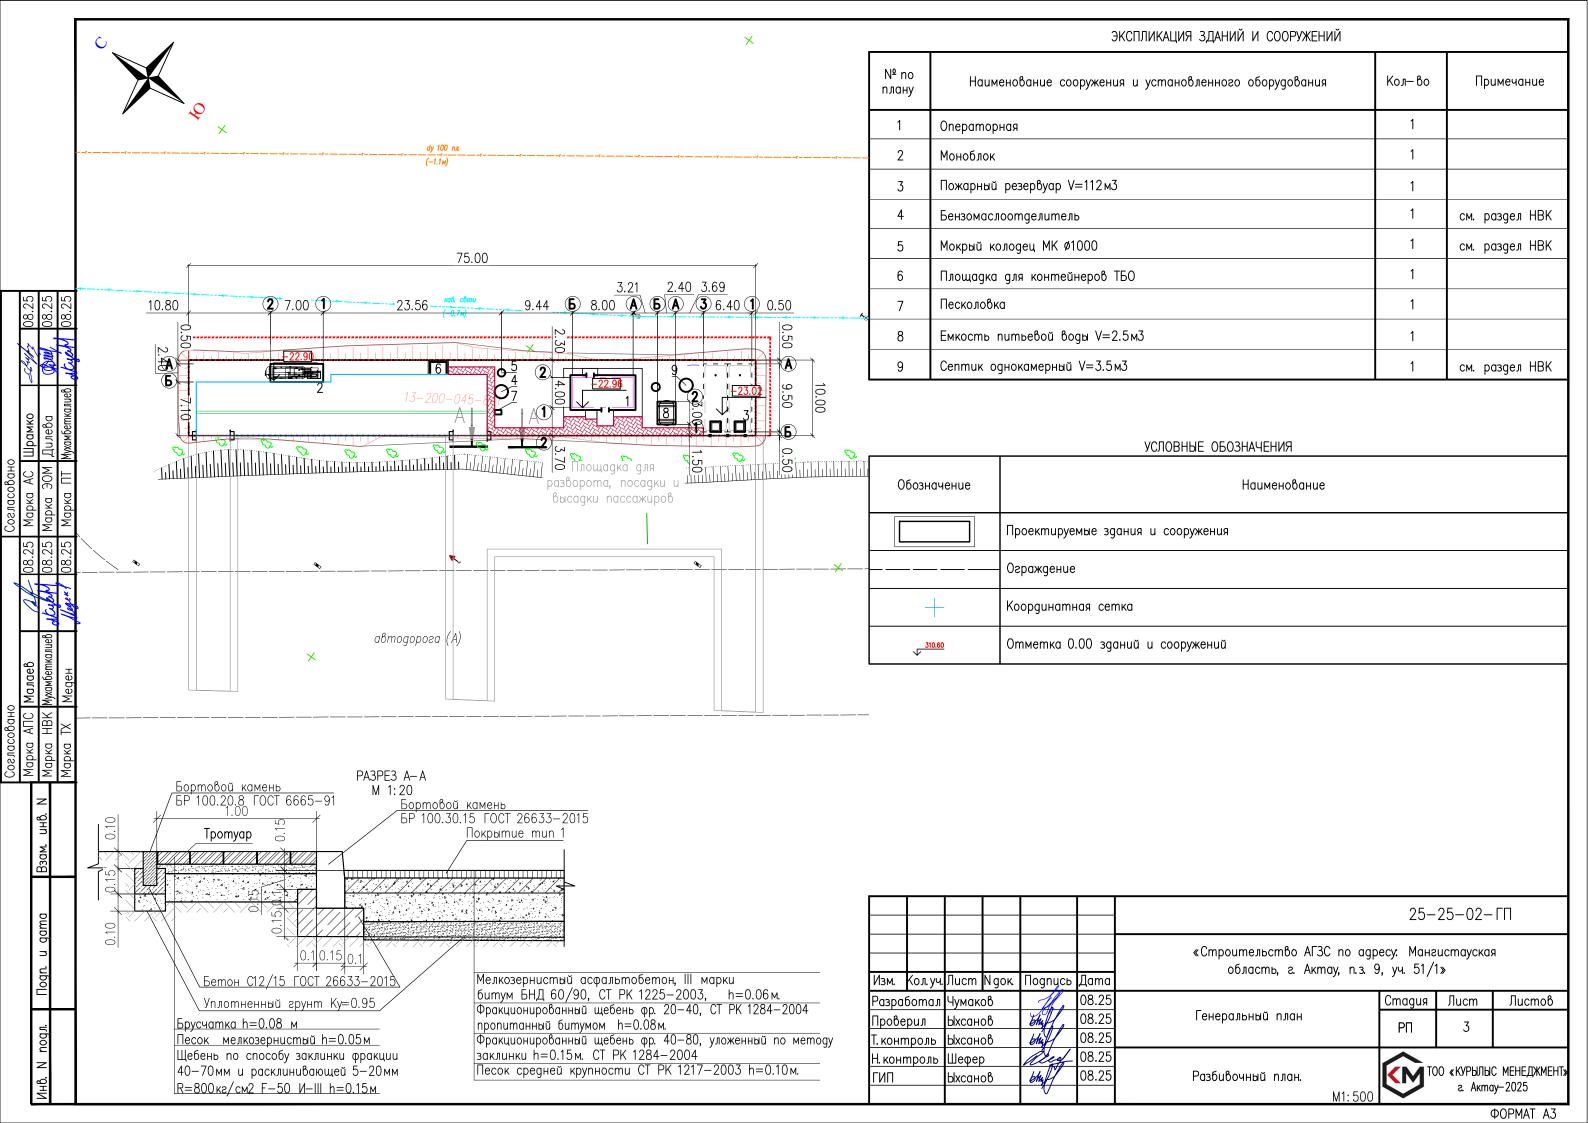


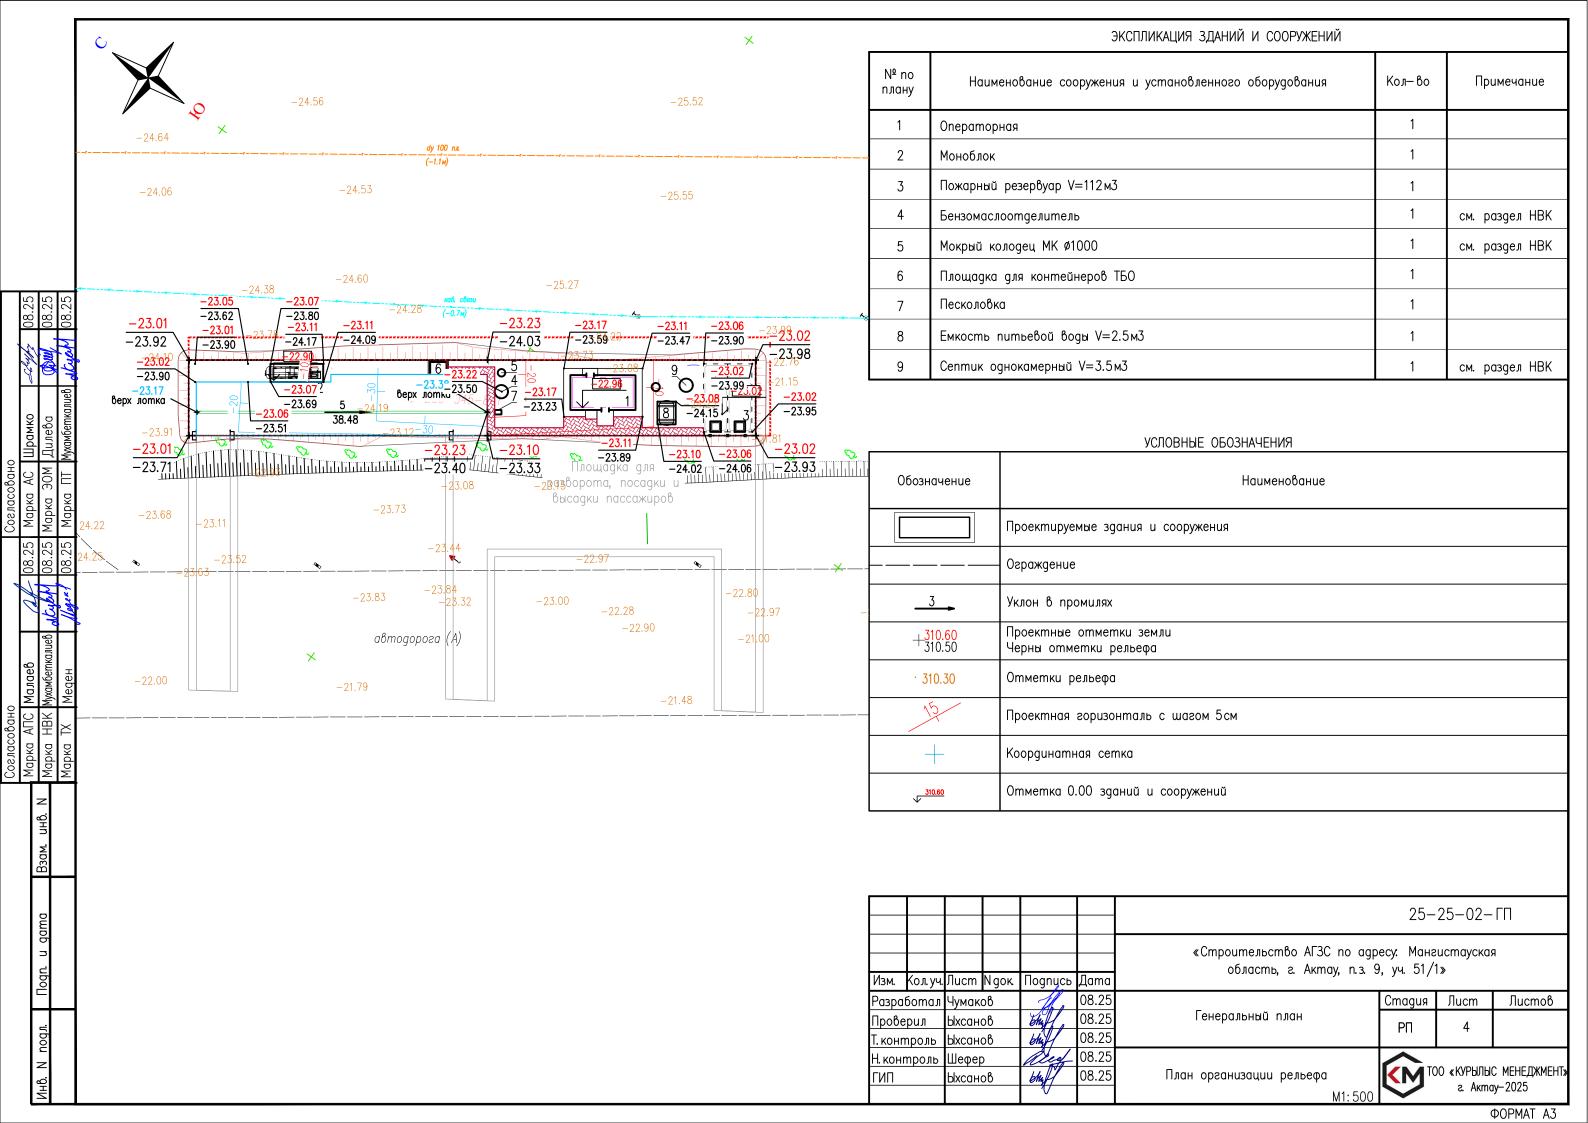

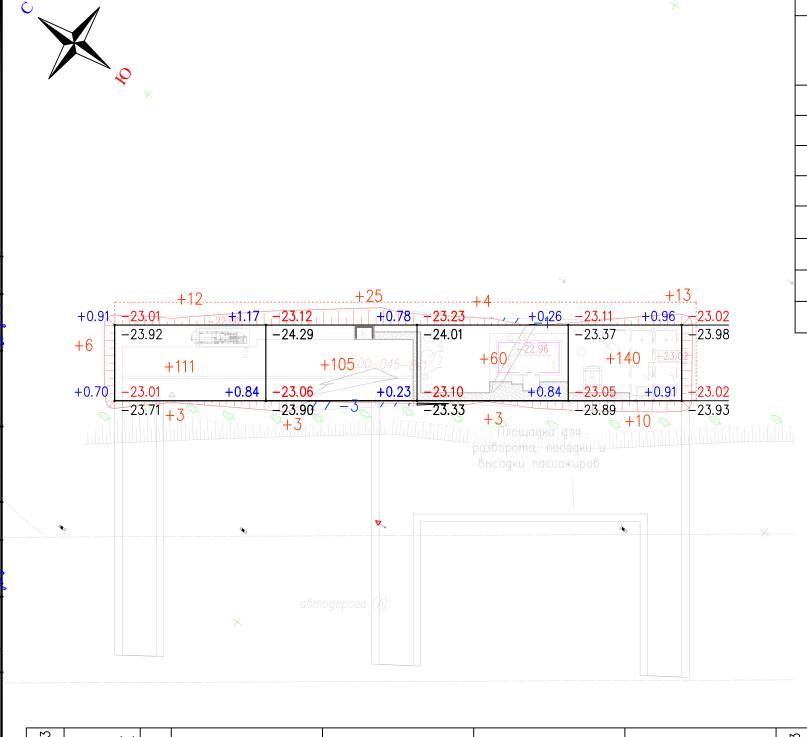

	Ведомость объемов земляных масс в гранц	ицах участка		
		Количест	ıво, м³	
	Наименование грунта	Насыпь (+)	Выемка (-)	Примечание
1.	Грунт планировки территории	495	4	
2.	Вытесненный грунт, в т.ч. при устройстве :		349	
a)	подземных частей сооружений		225	
б)	при устройстве покрытий		124	
3.	Поправка на уплотнение грунта купл.=1.1	50		
4.	Всего пригодного грунта:	545	353.18	
5.	Недостаток пригодного грунта для насыпи:		191	
6.	Итого перерабатываемого грунта	545	545	


Условное обозначение

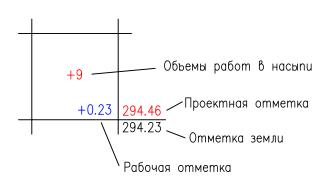


20, M3	Насыпь (+) +	+6	+126	+133	+67	+163	о, м3	+495
Ито	Выемка (-) -			-3	-1		Всез	-4

Общая площадь насыпи = 906 м2 Общая площадь выемки = 18 м2 Общая площадь 0-области = 33 м2 Общая площадь картограммы = 957 м2

							25-	25-02-	ГП
Изм.	Кол. уч.	Лист	Naok	Подпись	Дата	«Строительство АГЗС по адр область, г. Актау, п.з. 9		•	4
-	ботал				08.25		Стадия	Лист	Листов
Прове	рил	Ыхсан	οв	6huff,	08.25	Генеральный план	РΠ	5	
Т. конг	проль	Ыхсан	იჩ	bhy f	08.25		'''	0	
Н. коні	проль	Шефер)	Red	08.25		^		
ГИП		Ыхсан	oß	bhaff	08.25		KMIC	О «КУРЫЛЫ) г. Акто	С МЕНЕДЖМЕНТ» ıy—2025
						M1: 500			,

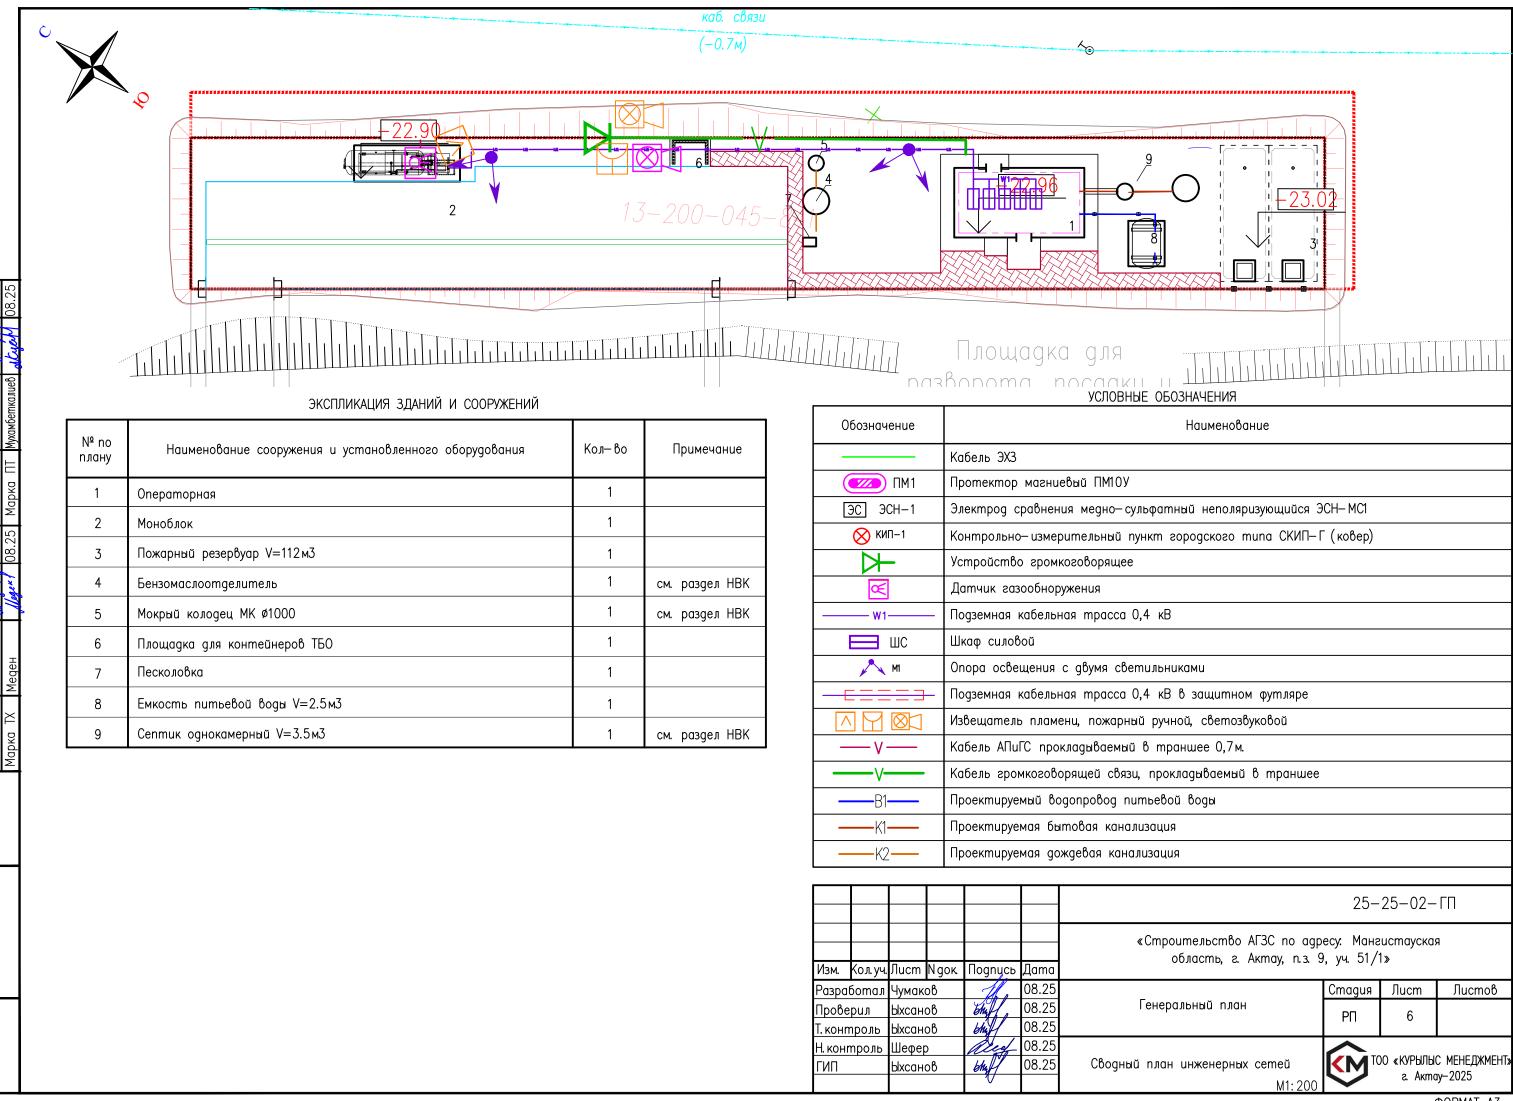

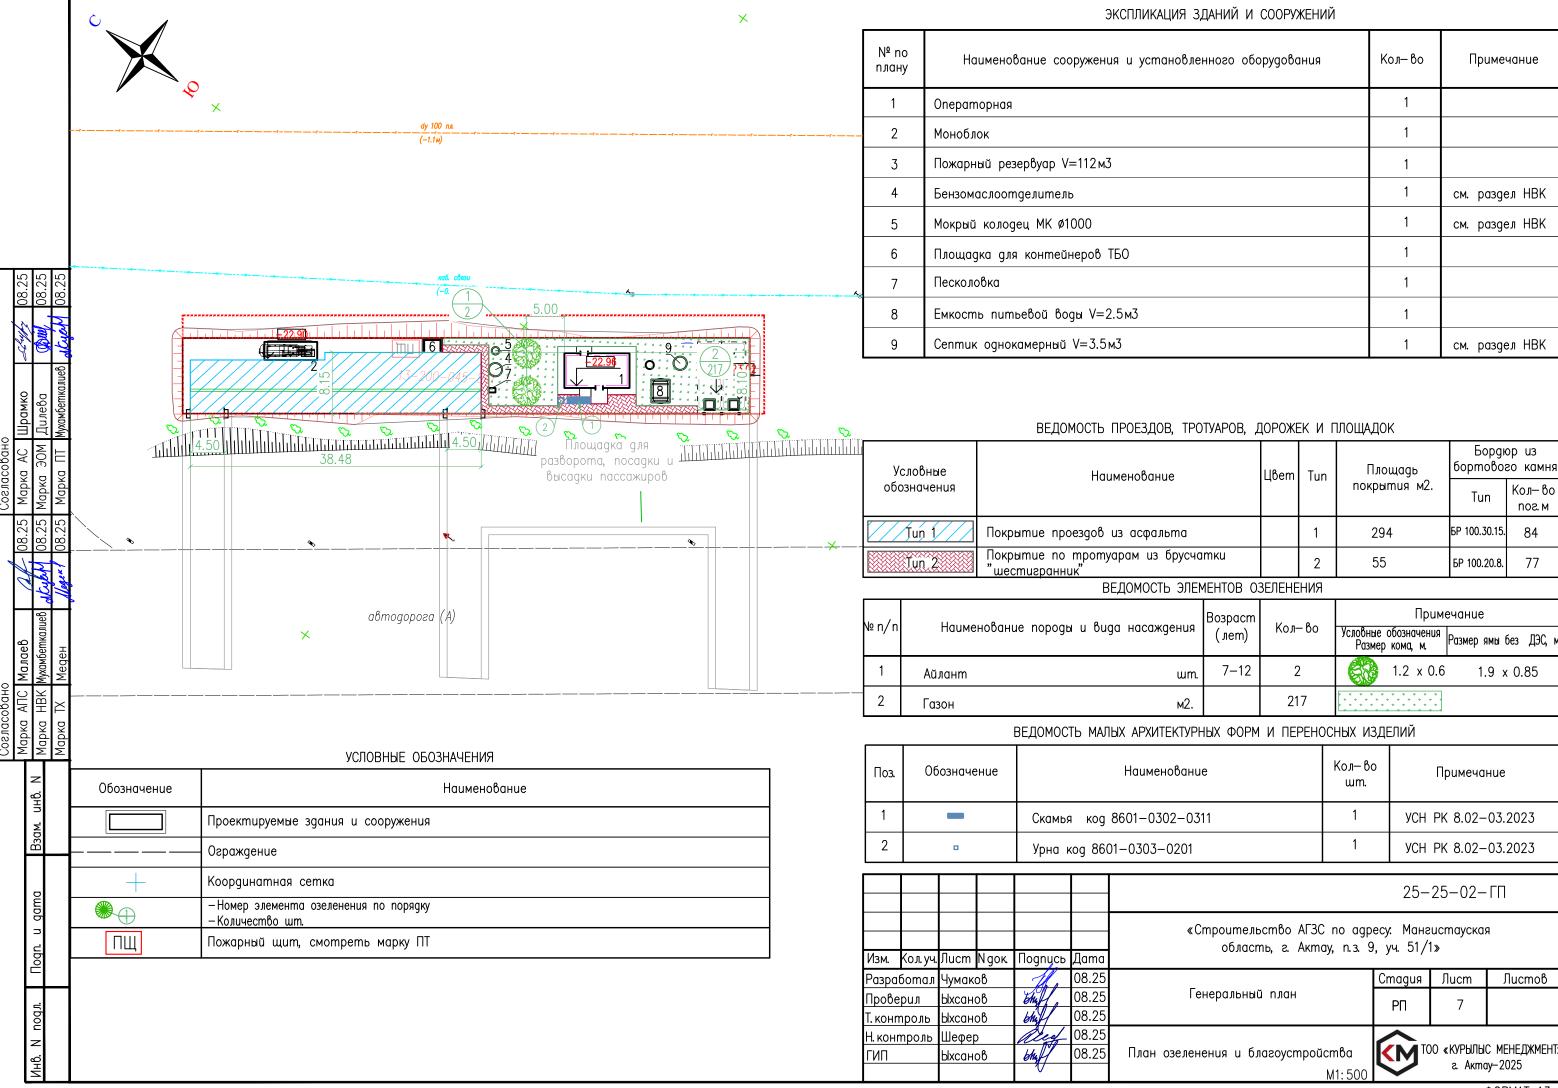

N n/n	Наименование вида работ	Eg. изм.	Значение	Примечание
•	Земляные работы			
1	Разработка грунта на участках выемки и подземных частей сооружений с перемещением в насыпь бульдозером мощностью 96 кВт на расстояние до 25 м с последующим уплотнением катками на пневмошинах весом 25 m. слоями до 30 см, при шести проходах по одному следу с поливом водой.	мЗ	349	
2	Разработка грунта III— группы в карьере экскаватором емкостью ковша 1м3 с погрузкой в автосамосвал и транспортировкой в насыпь автодорог, на расстояние до 1км с последующим уплотнением катками на пневмошинах весом 25т. слоями до 30см, при шести проходах по одному следу с поливом водой.(Купл=1,1)	мЗ	181	
3	Планировка грунтового основания и откосов механизированным способом.	м2	957	
	Дорожная ogeжga mun l			
4	Мелкозернистый асфальтобетон, III марки по СТ РК 1225—2019 h=0,06м	м2	294	
5	Фракционированный щебень фр. 20-40 пропитанный битумом no CT PK 1284-2004 h=0,08м	м2	294	
6	Фракционированный щебень фр. 40—80 уложенный по методу заклинки no CT PK 1284—2004 h=0,15м	м2	294	
7	Песок средней крупности СТ РК 1217—2003 h=0.10 м.	м2	294	
8	Установка бортового камня БР 100.30.15 ГОСТ 6665—91	М	84	
9	Подбетонка под установку бордюрного камня из бетона C12/15 ГОСТ 26633—20	мЗ	5.8	
	Tpomyap mun II			
10	Устройство покрытия пешеходных дорожек и площадок из брусчатки толщиной 0,08м	м2	55	
11	Устройство подстилающего слоя из песка мелкозернистого h=0,05м	м2	55	
12	Устройство слоя основания из щебня фракции 40—70,5—20мм ГОСТ 25607—2009 уложенного по способу заклинки h=0.15м	м2	55	
13	Установка бортового камня БР 100.20.8 ГОСТ 6665—91	М	77	
14	Подбетонка под установку бордюрного камня из бетона С12/15 ГОСТ 26633-20	мЗ	1.5	
	Благоустройство			
15	Установка скамеек со спинкой код 8601-0302-0311 по УСН РК 8.02-03.2023	wm	1	
16	Установка урн переносных код 8601-0303-0201 по УСН РК 8.02-03.2023	wm	1	
17	Рядовая посадка деревьев (Айлант) с шагом 5м	wm	2	
18	Посев газонной травы на незастроенном участке в пределах ограждения	м2	217	
19	Контейнер для ТБО код 8601-0307-0404 по УСН РК 8.02-03.2023	wm	1	

Взам. инв. N																																			
Nognuce u gama																	MakN	1 6	O II VU	Пист	Ngoк		oanuch	Ма	ıma		«	Cmpoι o	ительс бласті	тво АГЗ(э, г. Акт	C no agp ay, n.s. (есу: Ман	нгис	5—02— тауская	
-																			от уч.			+	Ma	08								Стадия	1 /	lucm	Листов
.i.g																	Про	вер	ил	Ыхсан	нов	6	hyf! hyf!	08			Γ	енера	льный	план		РΠ		8	
ou -																			ООЛЬ				hiff Leef	08 80											
Инв. И подл.																	ГИГ		роль	Ыхсан Шефе			hoff	08	5.25	Свод	ная в	едомо	сть об	ъемов ра	бот	M	T00 4	к КУРЫЛЫ(г. Акто	С МЕНЕДЖМЕНТ у-2025