

РЕСПУБЛИКА КАЗАХСТАН
ТОО «ЭНЕРГОИНФОРМПРОЕКТ»
ГСЛ №18004763

Заказчик: филиал АО «НК «Қазақстан темір жолы»
Дирекция по модернизации вокзального хозяйства»

РАБОЧИЙ ПРОЕКТ

Разработка ПСД «Реконструкция станции «Нура», расположенная по адресу: РК, Карагандинская обл., ст. Нура, включающая в себя перрон и платформы, расположенные вдоль железнодорожных путей на объекте»

Генеральный план

Том 2. Альбом 1
04/2025-ГП

г. Темиртау - 2025 г.

РЕСПУБЛИКА КАЗАХСТАН
ТОО «ЭНЕРГОИНФОРМПРОЕКТ»
ГСЛ №18004763

Заказчик: филиал АО «НК «Қазақстан темір жолы»
Дирекция по модернизации вокзального хозяйства»

РАБОЧИЙ ПРОЕКТ

Разработка ПСД «Реконструкция станции «Нура», расположенная по адресу: РК, Карагандинская обл., ст.Нура, включающая в себя перрон и платформы, расположенные вдоль железнодорожных путей на объекте»

Генеральный план
Том 2. Альбом 1
04/2025-ГП


Руководитель проектного отдела
Главный инженер проекта




Жданов П.А.

Жантаракова Д.М.

г. Темиртау - 2025 г.

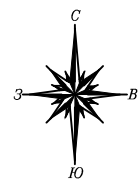

Ситуационная схема


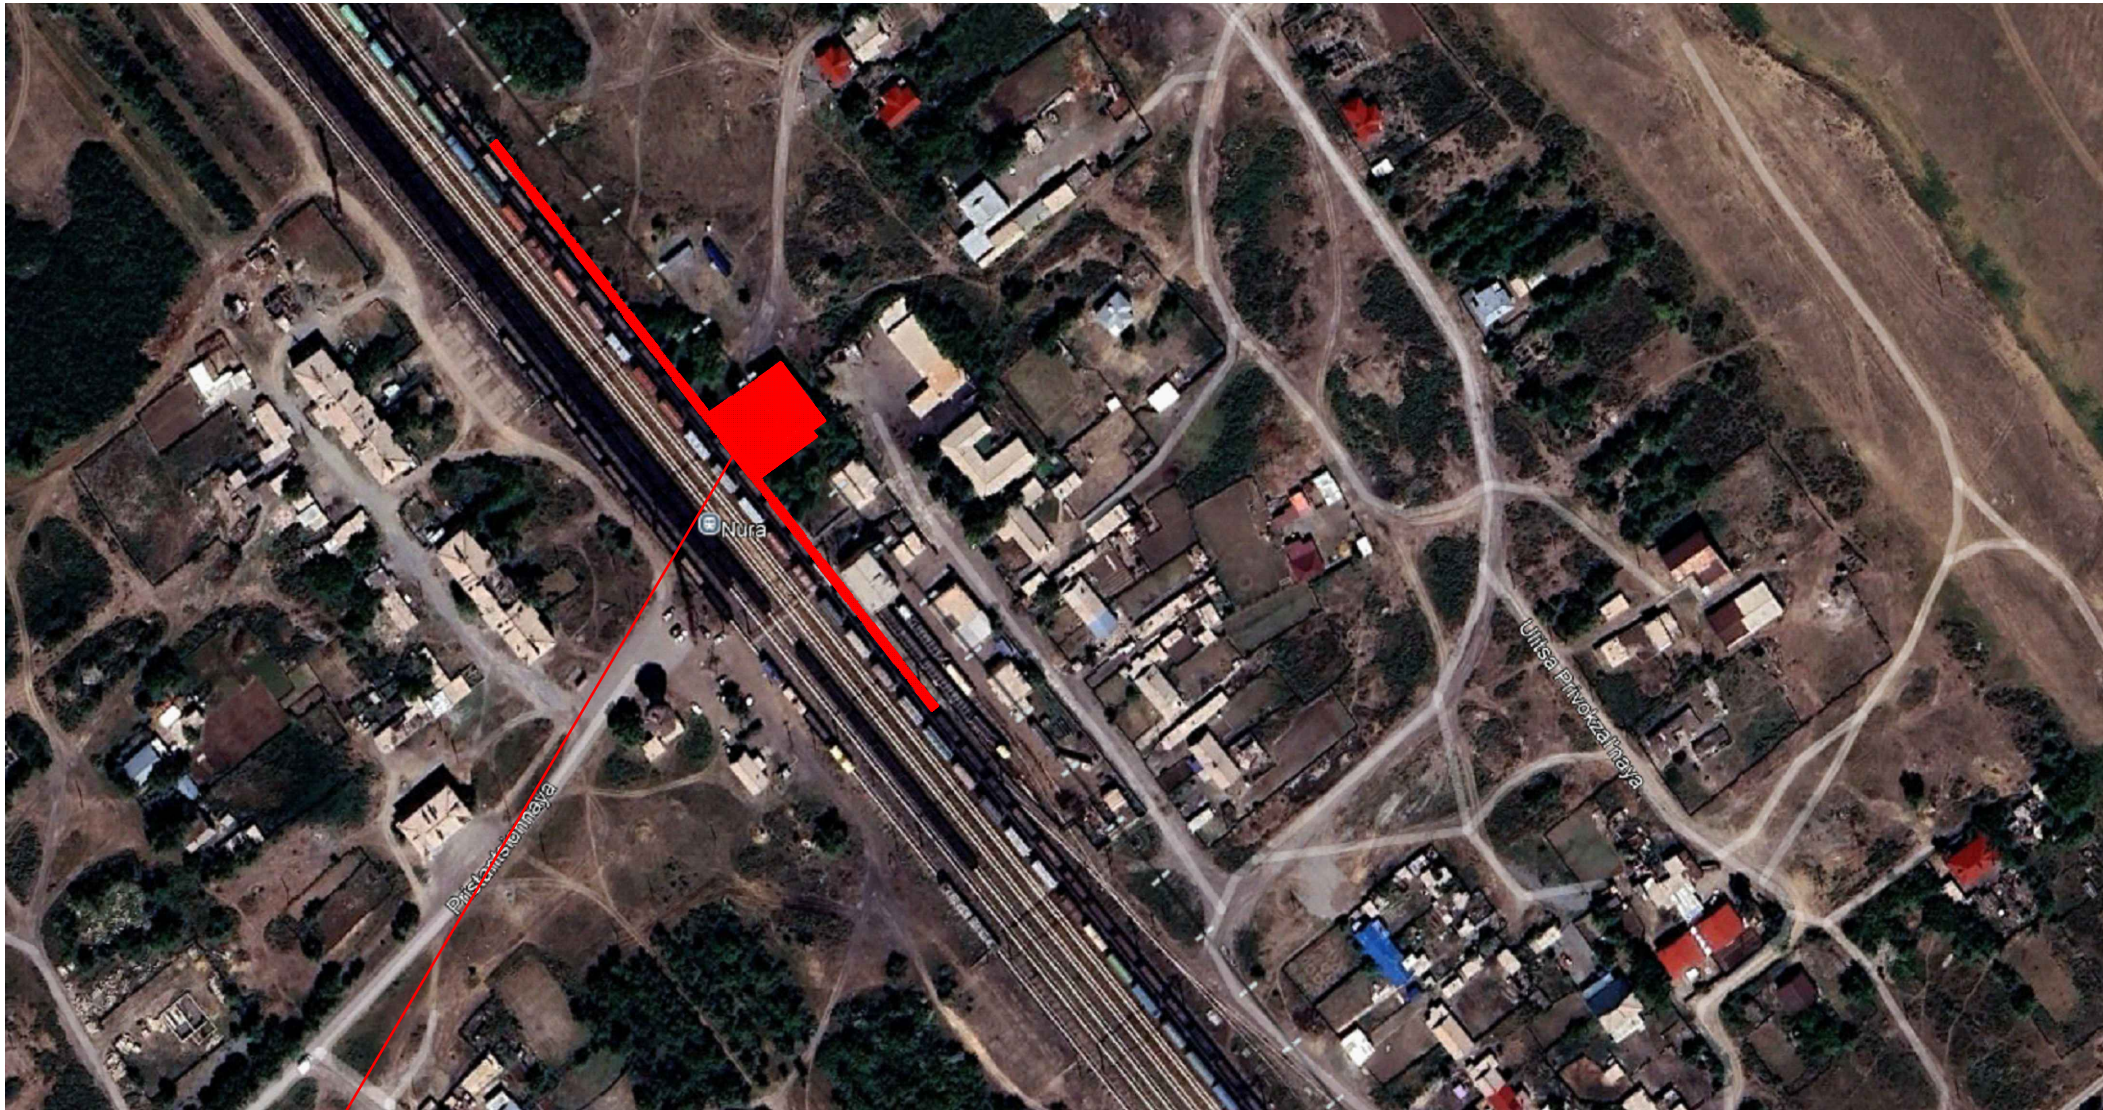


Проектируемый участок

Инв. N подл.	Подпись и дата	Взам. инв. N

						04/2025-ГП			
						Разработка ПСД «Реконструкция станции «Нура», расположенная по адресу: РК, Карагандинская обл.,ст.Нура, включающая в себя перрон и платформы, расположенные вдоль железнодорожных путей на объекте»			
Изм.	Кол.уч.	Лист	N док.	Подпись	Дата	Генеральный план	Стадия	Лист	Листов
							РП	2	
ГИП		Жантаракова			09.25	Ситуационная схема	ТОО «Энергоинформпроект» 2025 г.		
Н. контроль		Жантаракова			09.25				
Проверил		Жантаракова			09.25				
Разработал		Куаныш М.			09.25				



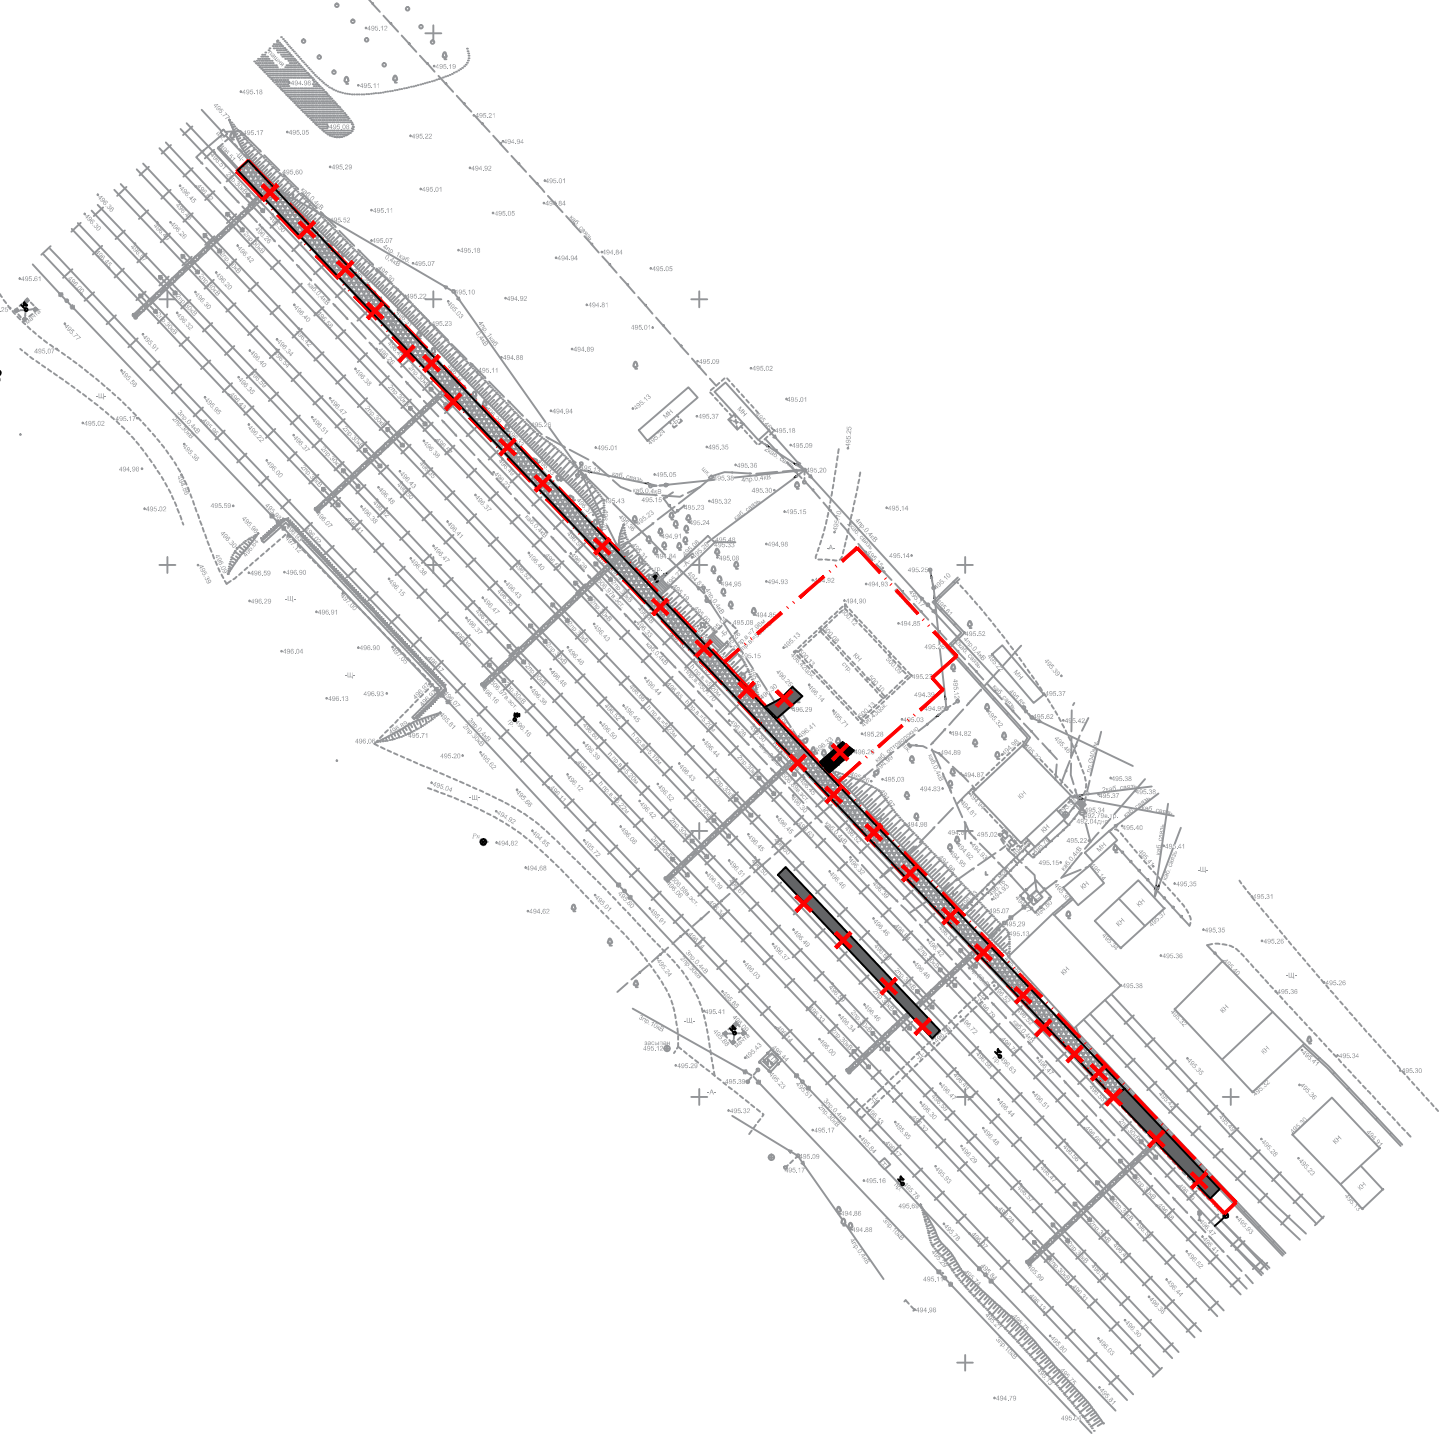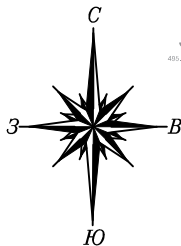


План демонтажных работ. М 1:1000






ВЕДОМОСТЬ ДЕМОНТАЖНЫХ РАБОТ

N п/п	Наименование	Ед изм	Кол-во	Примечание
1	Демонтируемое щебеночное покрытие платформ	м2.	643.0	
2	Демонтируемое бетонное покрытие	м2.	84.0	
3	Демонтируемое асфальтобетонное покрытие	м2.	16.0	
4	Демонтируемое бетонное покрытие (за пределами участка)	м2.	86.0	

УСЛОВНЫЕ ОБОЗНАЧЕНИЯ

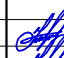-  - Топографическая съемка
-  - Граница участка
-  - Демонтажные работы
-  - Демонтируемое щебеночное покрытие платформ
-  - Демонтируемое бетонное покрытие

						04/2025-ГП				
						Разработка ПСД «Реконструкция станции «Нура», расположенная по адресу: РК, Карагандинская обл.,ст.Нура, включающая в себя перрон и платформы, расположенные вдоль железнодорожных путей на объекте»				
Изм.	Кол.уч.	Лист	N док.	Подпись	Дата			Стадия	Лист	Листов
ГИП		Жантаракова			09.25	Генеральный план		РП	3	
Н. контроль		Жантаракова			09.25					
Проверил		Жантаракова			09.25	План демонтажных работ. М 1:1000		ТОО "Энергоинформпроект" 2025 г.		
Разработал		Куаныш М.			09.25					



Согласовано:

Инф. № подл.

Подп. и дата

Взам инф. №

Разбивочный план. М 1:1000

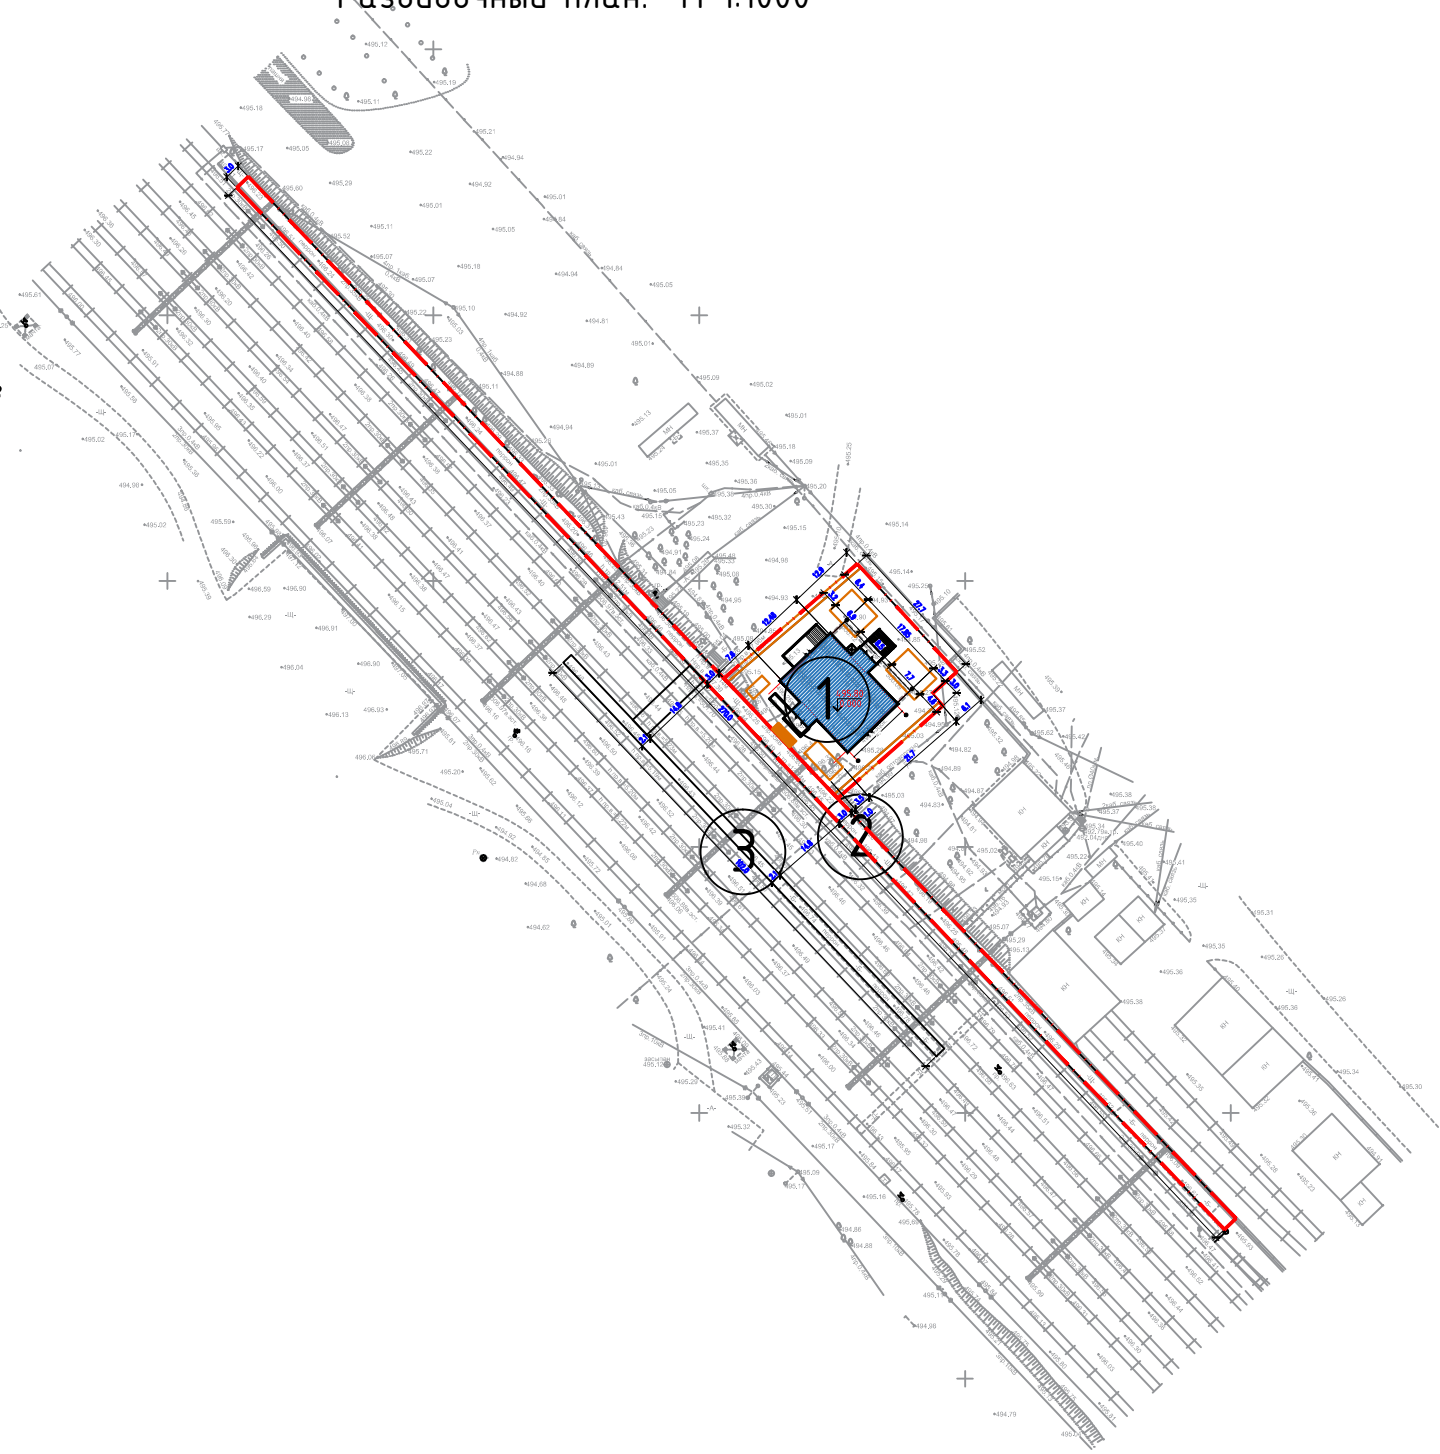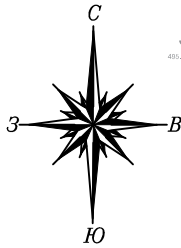

ВЕДОМОСТЬ ЖИЛЫХ И ОБЩЕСТВЕННЫХ ЗДАНИЙ И СООРУЖЕНИЙ

Номер на плане	Наименование и обозначение	Этажность	Количество		Площадь, м2				Строительный объем, м3	
			зданий	квартир	застройки		общая нормируемая		здания	всего
				здания	здания	всего	здания	всего		
1	Вокзал (реконструкция)	1	1	.	.	-	-	.	.	.
2	Перрон (сущ.)	-	1	.	.	-	-	.	.	.
3	Островная платформа (сущ.)	-	-	.	.	-	-	.	.	.

УСЛОВНЫЕ ОБОЗНАЧЕНИЯ

- Граница участка
- Топографическая съемка
- 694.25

0.000

Абсолютная отметка пола
- Размеры в метрах

- Примечания
1. Подосновой настоящему чертежу послужили:

а) материалы изысканий масштаба 1:1000.


Система координат – городская;

Система высот – Балтийская;

б) Разбивку внутренних частей выполнить от границ участка.
2. До начала строительства необходимо произвести демонтаж всех наземных и подземных инженерных сетей в случае обнаружения, сперва согласовав с соответствующими эксплуатирующими организациями.
3. Все размеры на чертеже даны в метрах.

						04/2025-ГП		
						Разработка ПСД «Реконструкция станции «Нура», расположенная по адресу: РК, Карагандинская обл.,ст.Нура, включающая в себя перрон и платформы, расположенные вдоль железнодорожных путей на объекте»		
Изм.	Кол.уч.	Лист	№ док.	Подпись	Дата			
ГИП	Жантаракова				09.25	Генеральный план		
Н. контроль	Жантаракова				09.25			
Проверил	Жантаракова				09.25	Разбивочный план. М 1:1000		
Разработал	Куаныш М.				09.25			
						Стадия	Лист	Листов
						РП	4	
						ТОО «Энергоинформпроект» 2025 г.		

План организации рельефа. М 1:1000

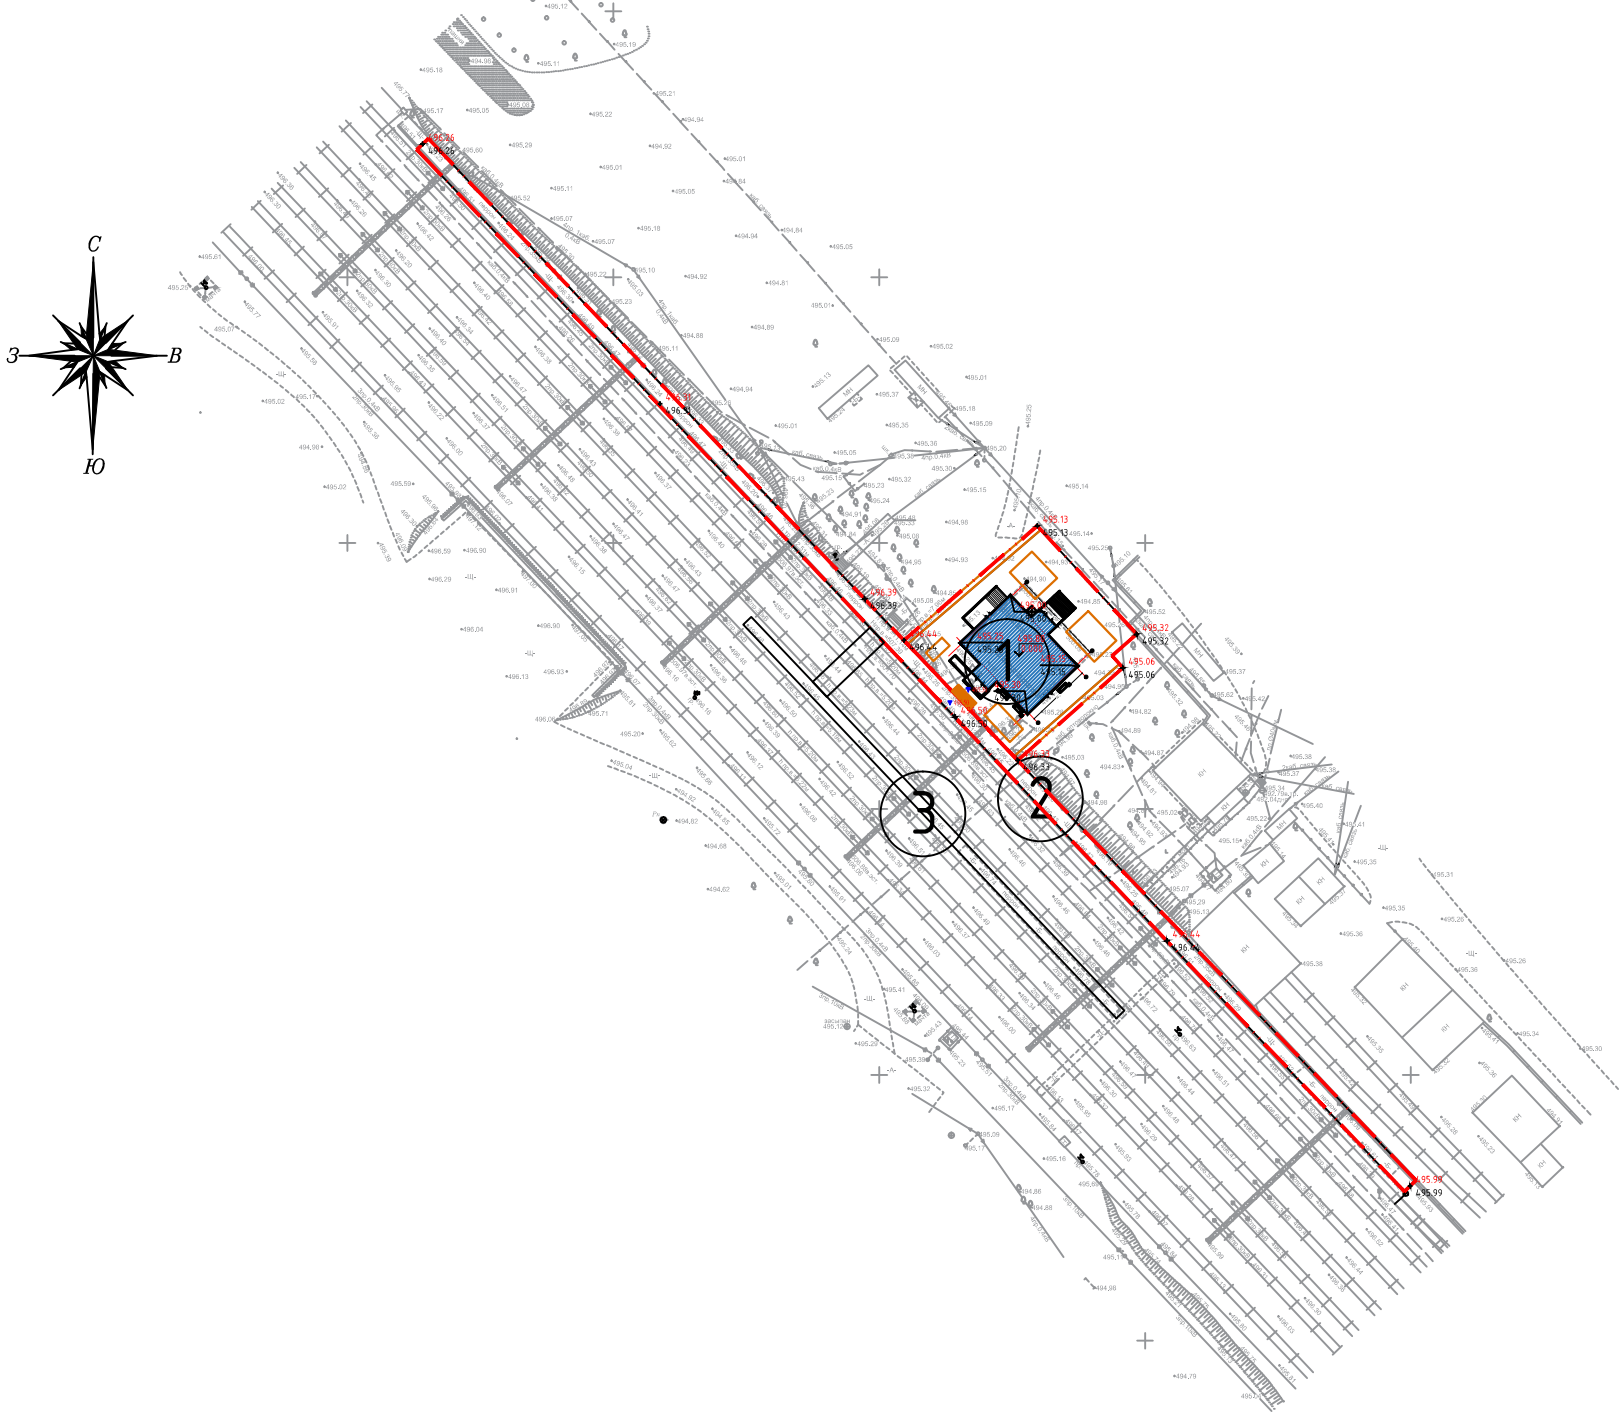


ВЕДОМОСТЬ ЖИЛЫХ И ОБЩЕСТВЕННЫХ ЗДАНИЙ И СООРУЖЕНИЙ

Номер на плане	Наименование и обозначение	Этажность	Количество		Площадь, м2				Строительный объем, м3		
			зданий	квартир	застройки		общая нормируемая		здания	всего	
				здания	всего	здания	всего	здания			всего
1	Вокзал (реконструкция)	1	1	.	.	-	-
2	Перрон (сущ.)	-	1	.	.	-	-
3	Островная платформа (сущ.)	-	-	.	.	-	-

ВЕДОМОСТЬ ОБЪЕМОВ ЗЕМЛЯНЫХ МАСС



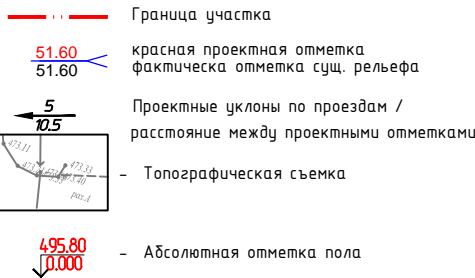

Наименование грунта	Количество, м ³				Примечание
	Заводская территория		Предзаводская территория		
	Насыпь (+)	Выемка (-)	Насыпь (+)	Выемка (-)	
1. Грунт планировки территории					
2. Вытесненный грунт,					
в т.ч. при устройстве:					
а) подземных частей зданий (сооружений)					
б) плиточных покрытий					
в) водоотводных сооружений					
3. Поправка на уплотнение, k =0.10/0.10					
Всего пригодного грунта					
4. Избыток пригодного грунта					
5. Плодородный грунт, всего		198.8			
а) используемый для озеленения территории	35.0				
б) избыток плодородного грунта	163.8				
ИТОГО перерабатываемого грунта	198.8	198.8			

УСЛОВНЫЕ ОБОЗНАЧЕНИЯ





Примечания








1. Подосновой настоящему чертежу послужили материалы:
- а) геодезическая съемка
 - система координат – условная,
 - система высот – Балтийская, масштаб 1:1000
 - б) разбивочный план (лист ГП-4).

						04/2025-ГП					
						Разработка ПСД «Реконструкция станции «Нура», расположенная по адресу: РК, Карагандинская обл.,ст.Нура, включающая в себя перрон и платформы, расположенные вдоль железнодорожных путей на объекте»					
Изм.	Кол.уч.	Лист	№ док.	Подпись	Дата				Стадия	Лист	Листов
ГИП		Жантаракова			09.25	Генеральный план			РП	5	
Н. контроль		Жантаракова			09.25						
Проверил		Жантаракова			09.25	План организации рельефа. М 1:1000					ТОО "Энергоинформпроект" 2025 г.
Разработал		Куаныш М.			09.25						

План благоустройства территории. М 1:1000

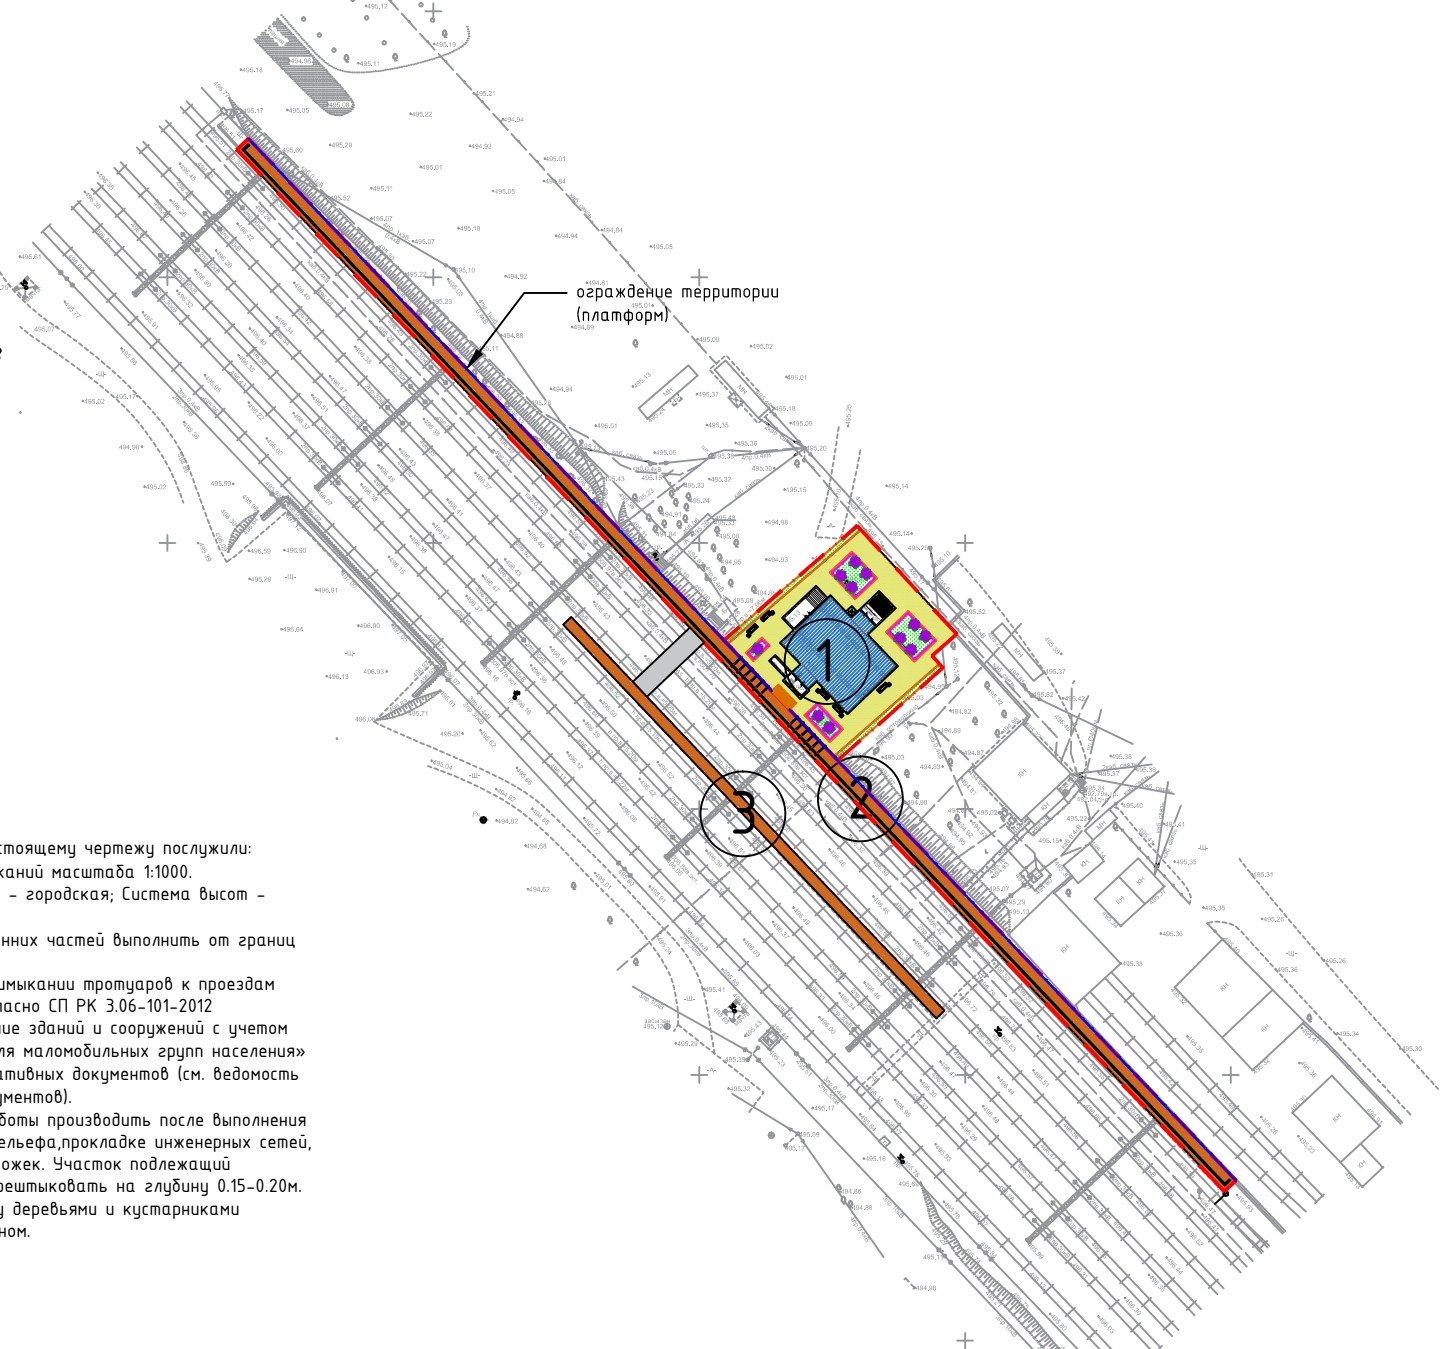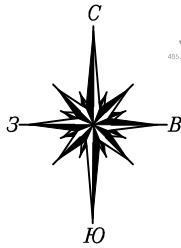

- Примечания
- Подосновой настоящему чертежу послужили:
а) материалы изысканий масштаба 1:1000.
Система координат – городская; Система высот – Балтийская;
б) Разбивку внутренних частей выполнить от границ участка.
 - Пандусы на примыкании тротуаров к проездам выполнено согласно СП РК 3.06-101-2012 «Проектирование зданий и сооружений с учетом доступности для маломобильных групп населения» и других нормативных документов (см. ведомость ссылочных документов).
 - Посадочные работы производить после выполнения организации рельефа, прокладке инженерных сетей, проездов и дорожек. Участок подлежащий озеленению перештыковать на глубину 0.15-0.20м. Площадь между деревьями и кустарниками засеивать газом.

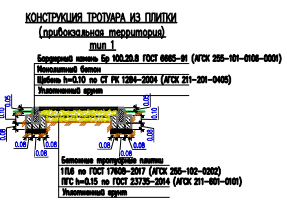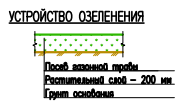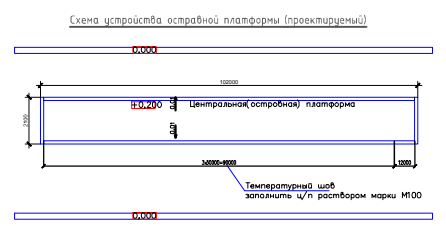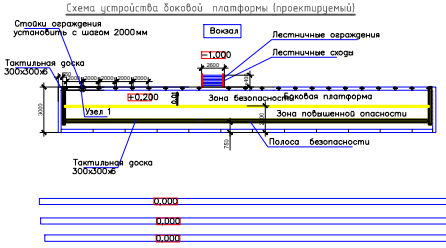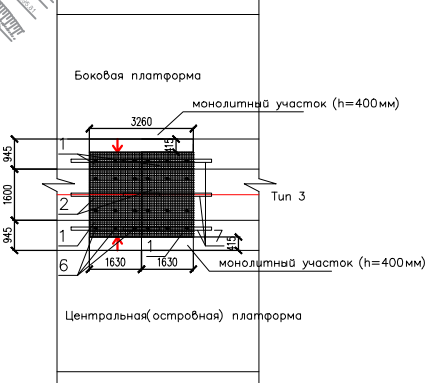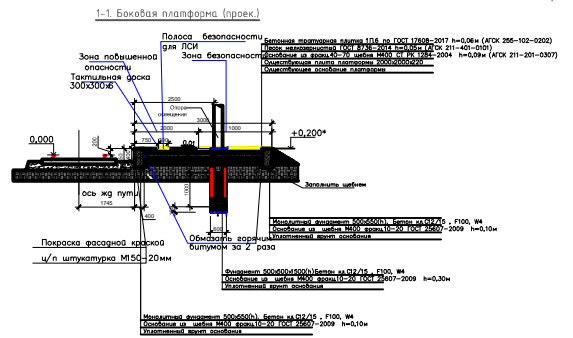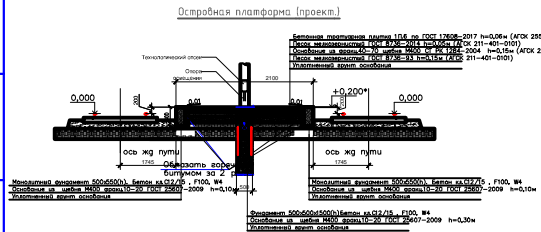

ВЕДОМОСТЬ ЖИЛЫХ И ОБЩЕСТВЕННЫХ ЗДАНИЙ И СООРУЖЕНИЙ

Номер на плане	Наименование и обозначение	Этажность	Количество		Площадь, м2				Строительный объем, м3	
			зданий	квартир	застройки		общая нормируемая		здания	всего
					здания	всего	здания	всего		
1	Вокзал (реконструкция)	1	1	.	-	-
2	Перрон (сущ.)	-	1	.	-	-
3	Островная платформа (сущ.)	-	-	.	-	-

ВЕДОМОСТЬ ДОРОГ И ПЛОЩАДОК

№ п/п	Обозначение	Наименование	Ед. изм	Кол-во	БР100 30.15 пм	БР100 20.08 пм
1		Покрытие привозкальной территории из бетонной плитки, тип 1	м2	485.0		260.0
2		Плиточное покрытие платформ (перрон, островная платформа), тип 2	м2	810.0		
3		Бетонное покрытие пешеходного перехода (между платформами), тип 3 (за пределами участка)	м2	60.0		
4		Тактильная плитка	м2	82.0		
5		Плиточное покрытие платформ (перрон, островная платформа), тип 2 (за пределами участка)	м2	215.0		

ВЕДОМОСТЬ МАЛЫХ АРХИТЕКТУРНЫХ ФОРМ.


N п/п	Обозначение	Наименование	Кол	Примечание
1		Скамья	7	Код - 8601-0302-0518
2		Урна	7	Код - 8601-0303-0411
3		Навес	2	инд. разработка (см. раздел КР)
4		Ограждение территории (платформ)	270 п.м.	инд. разработка (см. раздел КР)
5		Ограждение территории (озеленения)	80 п.м.	Код - 8601-0602-0503

МАФы были выбраны из УСН РК 8.02-03-2025

ВЕДОМОСТЬ ЭЛЕМЕНТОВ ОЗЕЛЕНЕНИЯ

№ п/п	Наименование породы или вида насаждения	Усл. обозн.	Возраст, лет	Кол-во	Примечание
1	Туя		3-5	11	С комом 0.8х0.8х0.5 м
2	Газон обыкновенный		посев семян	175.0	40-50 г. на 1м² (с добавлением растит. земли 0.2 м)

УСЛОВНЫЕ ОБОЗНАЧЕНИЯ

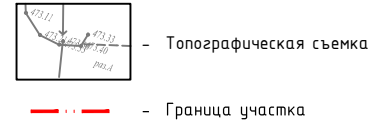

- Скамья (Код - 8601-0302-0518)



- Урна (Код - 8601-0303-0411)

									04/2025-ГП
									Разработка ПСД «Реконструкция станции «Нура», расположенная по адресу: РК, Карагандинская обл.,ст.Нура, включающая в себя перрон и платформы, расположенные вдоль железнодорожных путей на объекте»
Изм.	Кол.уч.	Лист	N док.	Подпись	Дата				
ГИП	Жантаракова				09.25	Генеральный план		Стадия	Лист
Н. контроль	Жантаракова				09.25			РП	6
Проверил	Жантаракова				09.25	План благоустройства территории. М 1:1000		ТОО «Энергоинформпроект» 2025 г.	
Разработал	Куаныш М.				09.25				