ТОО "ПроектСтрой - SNN" ГСЛ №16016604

Заказчик: TOO "KazGrain Feeders"

РАБОЧИЙ ПРОЕКТ

"Строительство склада приема, хранения и отпуска ГСМ с станционарной 1 топливозаправочной колонкой, NOVA 1КЕД-100-0,25-1A-01Bii, наземные резеруары хранение ГСМ, РГС-50-1 шт, РГС-60-1 шт, всего 4 шт резервуары, по адресу: Акмолинская область, Зерендинский район"

Раздел: ГП

Генеральный план

Директор ТОО "ПроектСтрой-SNN"



Тюлюбаев Н.Ш.

ВЕДОМОСТЬ ОСНОВНЫХ КОМПЛЕКТОВ ЧЕРТЕЖЕЙ Обозначение Наименование Примечание ГСН Газоснабжение. Наружные газопроводы ГП Генеральный план Силовое электрооборудование и электрическое освещение ТХ Технологические решения

ВЕДОМОСТЬ ПРИМЕНЯЕМЫХ И ССЫЛОЧНЫХ ДОКУМЕНТОВ

Nº	Обозначения	Наименование	Примечание
1	ГОСТ 21.204-93	Условные графические обозначения и изображения элементов генпланов и сооружений транспорта	
2	CT PK.21-508 -2002	жилищно-гражданских объектов.	
3		Градостроительство. Планировка и застройка городских и сельских поселений	
4	СП РК 3.01- <i>105</i> -20 <i>13</i>	Благоустройства территорий населенных пунктов	
5	ГОСТ 21.508-93	СПДС. Правила выполнения рабочей документации	
6	ГОСТ 21.101-97	Спдс. Основные требования к рабочей документации	

ПЕРЕЧЕНЬ ЧЕРТЕЖЕЙ МАРКИ ГП

_	Лист	Наименование	Примечание
	1	Общие данные	
	2	Разбивочный план, М 1:500	
	3	План организации рельефа, М 1:500	
	4	План земляных масс, М 1:500	
	5	План конструкции покрытий, М 1:500	
	6	План расположения МАФ,план озеленения М 1:500	
		1 2 3 4 5	1 Общие данные 2 Разбивочный план, М 1:500 3 План организации рельефа, М 1:500 4 План земляных масс, М 1:500 5 План конструкции покрытий, М 1:500

Настоящий проект разработан в соответствии с действующими нормами, правилами, инструкциями и государственными стандартами.

\\u00e4n

ГИП

Тюлюбаев Н.

Ситуационная схема





/Проектируемый участок

Общие данные

Генеральный план по объекту ""Строительство склада приема, хранения и отпуска ГСМ с станционарной 1 топливозаправочной колонкой, NOVA 1КЕД-100-0,25-1A-01Вії, наземные резеруары хранение ГСМ, РГС-50-1 шт, РГС-60-1 шт, всего 4 шт резервуары, по адресу: Акмолинская область, Зерендинский район" разработан согласно АПЗ и задания на проектирования полученного от заказчика.

Технические решения, принятые в проекте соответствуют требованиям экологических, санитарно-гигиенических, противопожарных и других действующих норм и правил, обеспечивают безопасную для жизни и здоровья людей .


Вертикальная планировка проектируемого участка разработана с обеспечением отвода поверхностных и талых вод от проектируемого участка .

Технологии, принятые в рамках проекта, соответствуют стандартам и нормативам, действующим на территории Республики Казахстан по влиянию на окружающую среду. На стадии строительства будут проводиться методы контроля и анимализация воздействия на окружающую среду в соответствии с требованиями всех применимых нормативных документов.

ОБЩИЕ УКАЗАНИЯ


- 1. Чертежи выполнены на основании задания на проектирование ,инженерно-геологических , *топографо-геодезической съемки, масштаба 1:500*, выполненной ТОО "КарГИИЗ".
- 2.Система координат -местная, Система высот-Балтииская
- 3. Вертикальная планировка разработана с учетом обеспечения отвода поверхностных вод с территории участка Вертикальная планировка выполнена методом опорных точек.
- 4. Горизонтальная привязка здания и элементы благоустройства выполнены от границы участка
- 5.Bce размеры даны в метрах.

									ГП
						"Строительство склада приема, хранения и о			
						топливозаправочной колонкой, NOVA 1КЕД-100- хранение ГСМ, РГС-50-1 шт, РГС-60-1 шт, вс			
Изм.	Кол.уч.	/lucm	№ док	Подп.	Дата	Акмолинская область, Зеренд			то идросу.
							Стадия	/lucm	Листов
ГИП		Тюлюбо	1e8 H.			ГСМ	РΠ	1	6
Разрад	δ.	Καρδαε	:βα C.	result.		Общие данные Ситуационная схема		ПроектСтр ГСЛ № 16016	

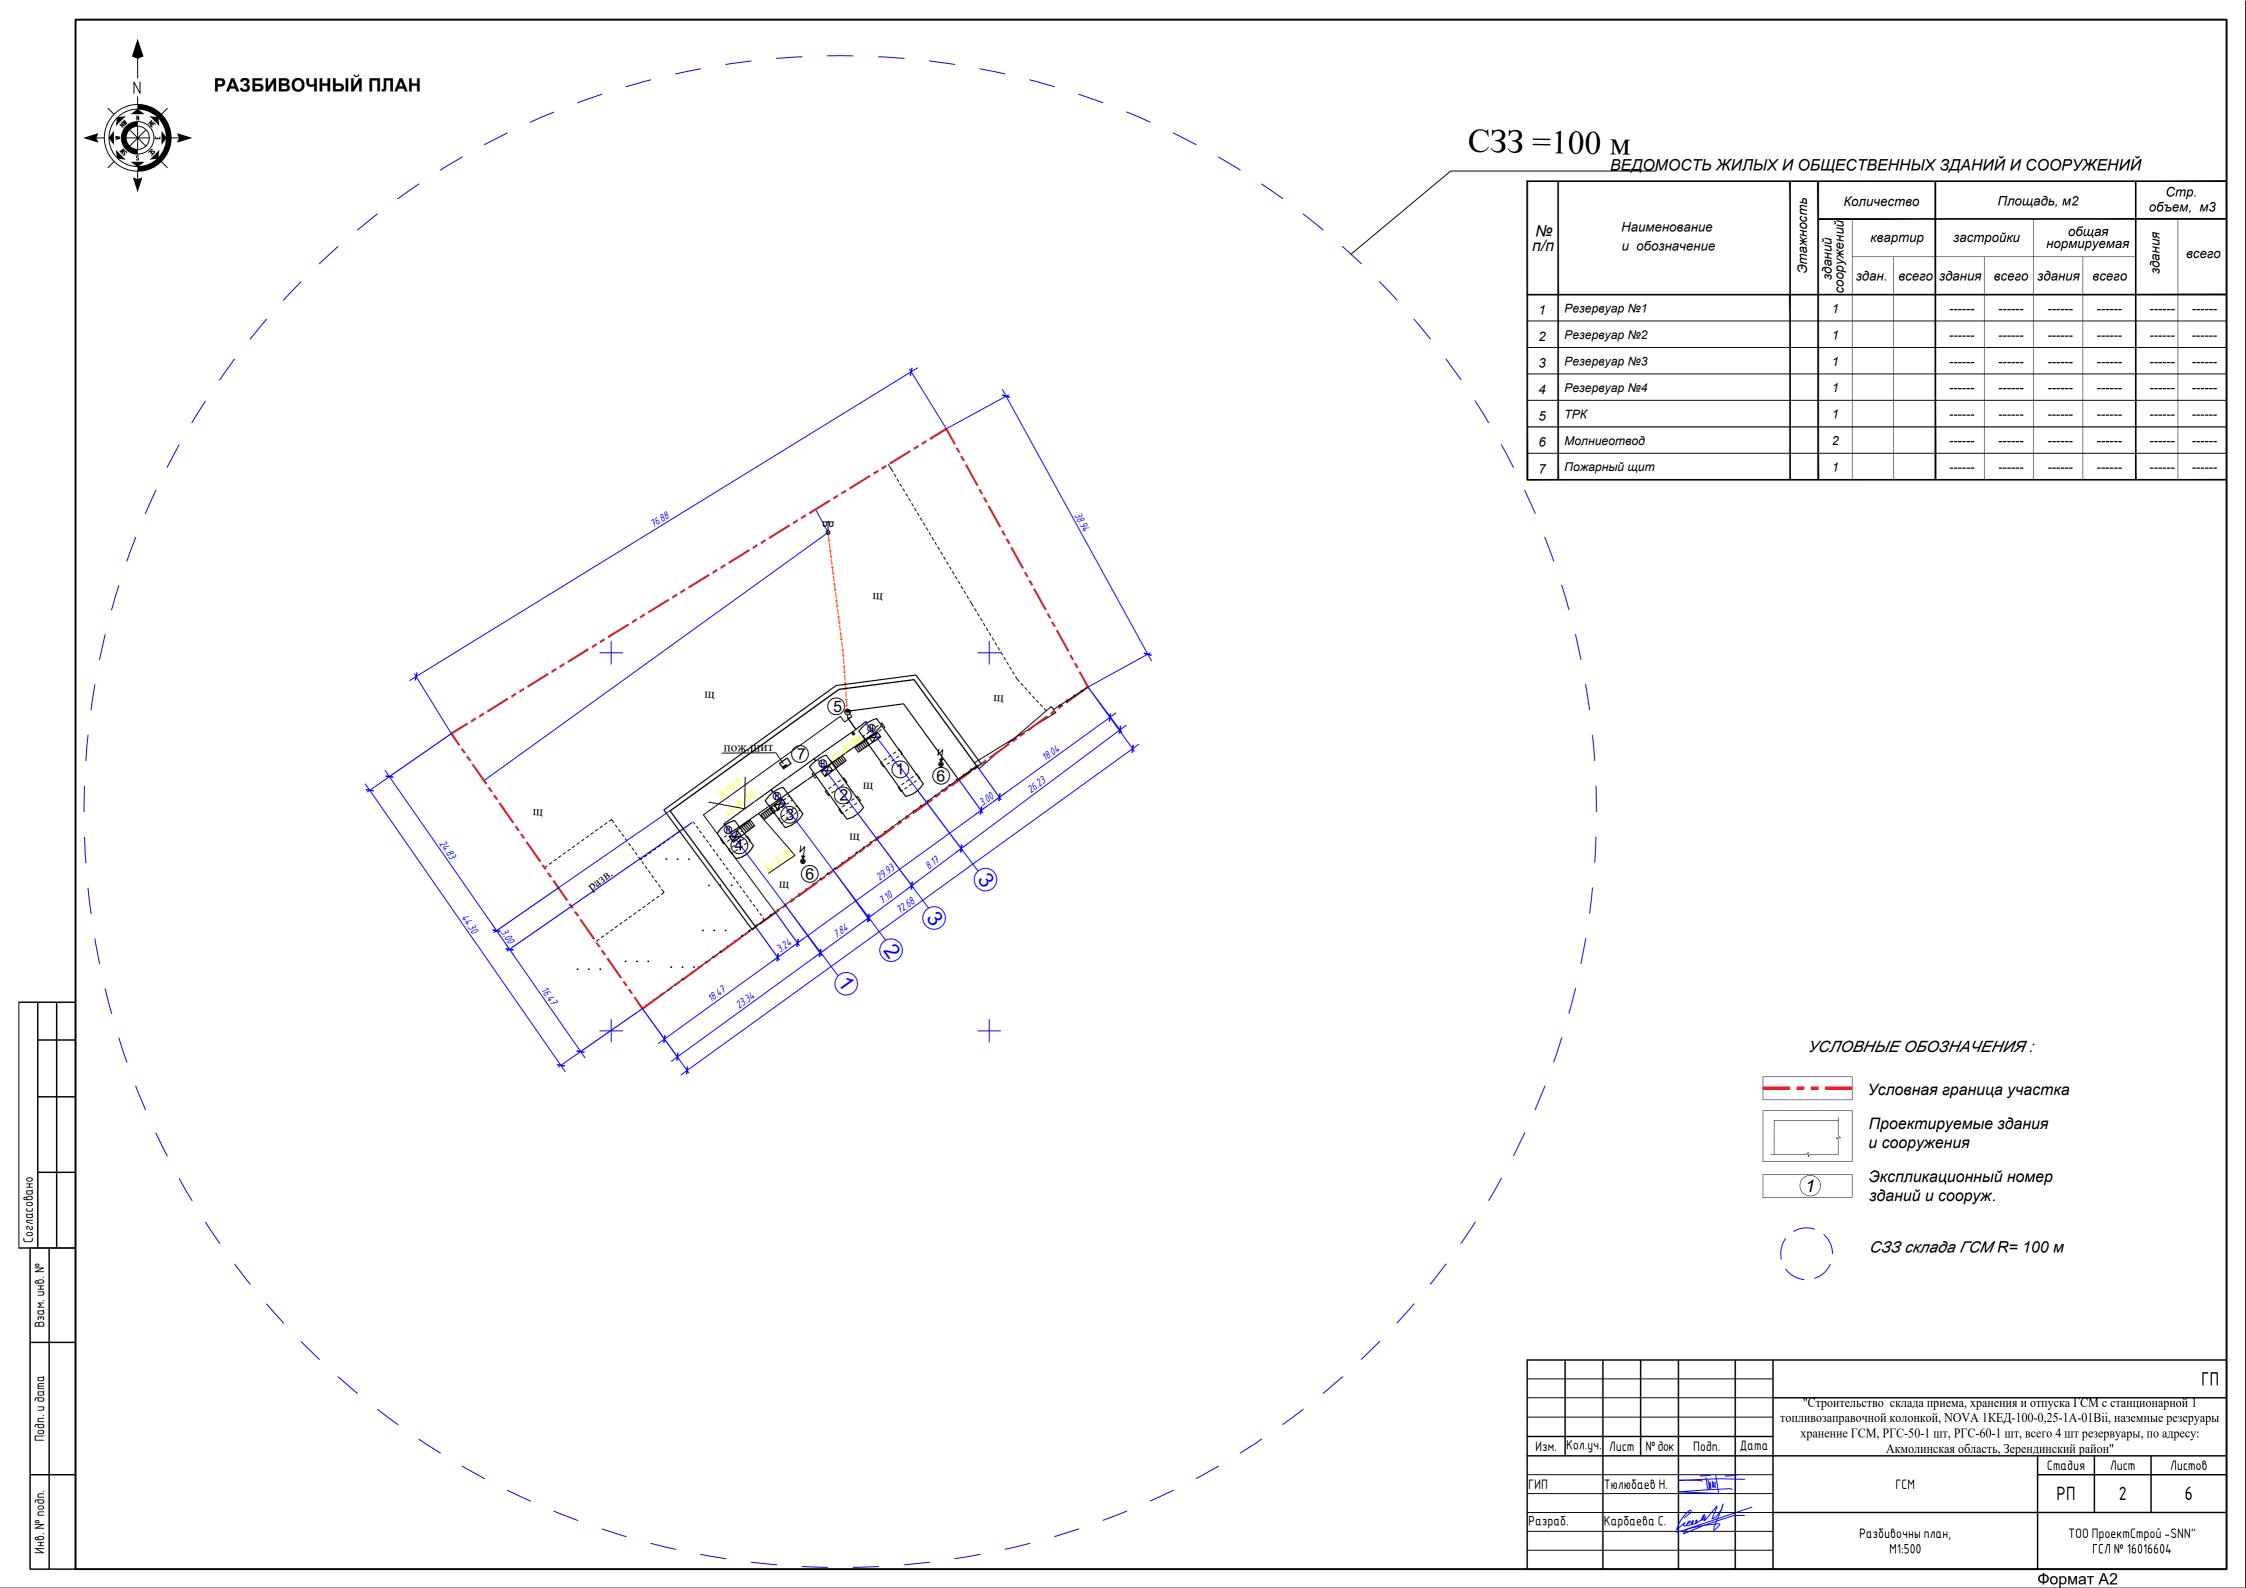

N N S S S S S

ПЛАН ОРГАНИЗАЦИИ РЕЛЬЕФА

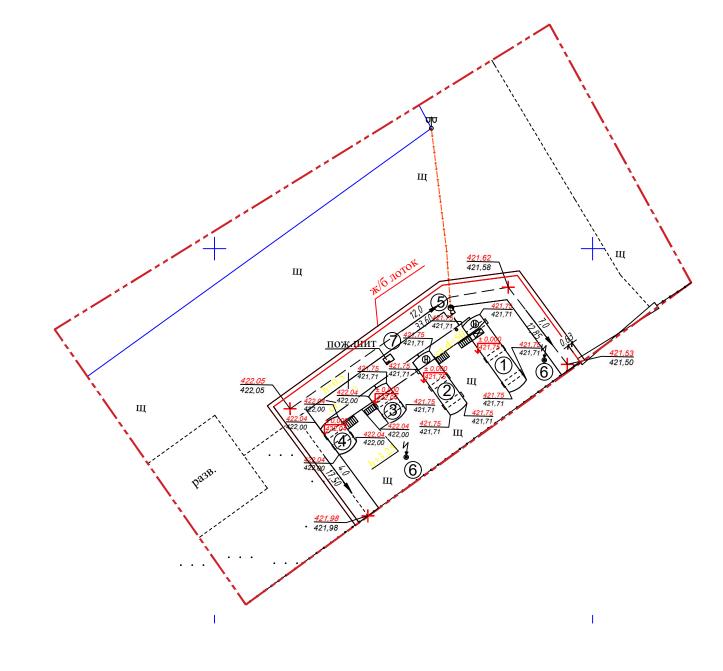


ВЕДОМОСТЬ ЖИЛЫХ И ОБЩЕСТВЕННЫХ ЗДАНИЙ И СООРУЖЕНИЙ

		сть	К	оличес	тво		Площ	адь, м2			тр. м, м3
№ п/п	Наименование и обозначение	Этажность	зданий сооружений	квај	отир	заст	ройки	об норми	щая руемая	здания	eceso
		Эп	зданий сооружен	здан.	всего	здания	всего	здания	всего	эде	
1	Резервуар №1		1								
2	Резервуар №2		1								
3	Резервуар №3		1								
4	Резервуар №4		1								
5	TPK		1								
6	Молниеотвод		2								
7	Пожарный щит		1								

Спецификация водоотводных лотков(для устройства канавы)

Поз.	Наименование	Размеры	Коп	Масса ед.,т	Приме- чание
1	Б-6(ЛБ-6)	520x540x250	139	8.34	серия 3.503.1–66

УСЛОВНЫЕ ОБОЗНАЧЕНИЯ:

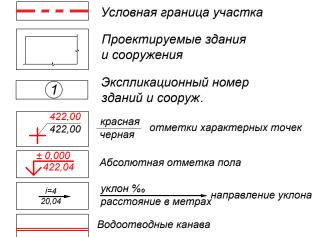


Примечания:

- 1. Абсолютная отметка соответствующая отметке 0.000 принята для резеруара №1 и №2 421,75; для резеруаров №3 и №4 422,04.
- 2. В качестве подосновы чертежа использованы материалы топографо-геодезической съемки, масштаба 1:500
- 3. Все размеры выражены в метрах.
- 4. Система координат Местная.
- 5 Система высот Балтийская

				. J.	Cucii	пема высотт - ралпийская.			
									ГП
						"Строительство склада приема, хранения и о топливозаправочной колонкой, NOVA 1КЕД-100-хранение ГСМ, РГС-50-1 шт, РГС-60-1 шт, вс	0,25-1A-01	Віі, наземн	ые резеруары
Изм.	Кол.уч.	/lucm	№ док	Подп.	Дата	Акмолинская область, Зеренд	-		uAp •• j .
							Стадия	/lucm	Листов
ГИП		Тюлюбо	лев Н.			ГСМ	РΠ	3	6
Разраі	δ.	Карбає	≥8a C.	Level 1		План организации рельефа, M1:500		1роектСтр СЛ № 16016	

Формат А3

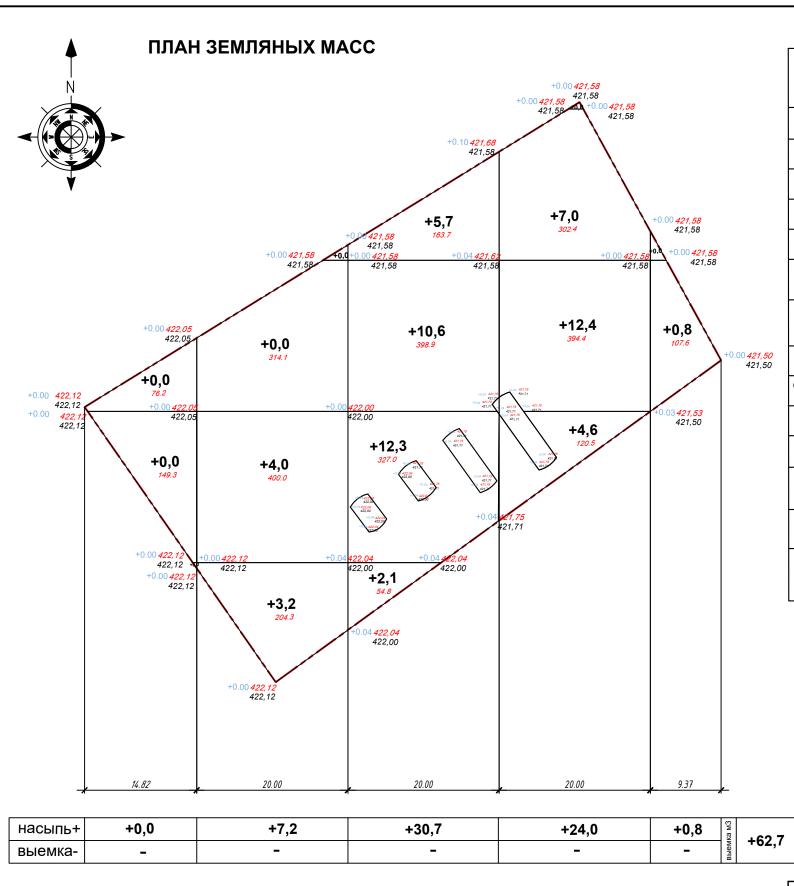

Согласовано

Взам. инв. №

	Колич	ество м ³
Наименование	Насыпь (+)	Выемка(-)
1. Планировка территории	62,7	
в том числе под зданием		
2. Снятие плодородного слоя почвы		
3. Замена плодородного слоя почвы на участках насыпи минеральным	67,58*	67,58
4 Замена плодородного слоя почвы на участках озеленения		
5. Избыточный грунт от устройства		
- фундаментов и подвалов зданий и сооружений		
корыта под одежду дорог и площадок с дорожным покрытием / проездов, тротуаров/		94.1
6.Поправка на уплотнение (остаточные разрехление) грунта 10%	6.27	
Итого:	136.55	161.68
в т ч. Не пригодного для насыпи грунта	67,58*	
7. недостаток плодородной почвы		
8. Недостаток <u>(избыток)</u> грунта	25.13	
Баланс	161.68	161.68


^{*-} Плодородной почвы с участка

УСЛОВНЫЕ ОБОЗНАЧЕНИЯ :

— - - Условная граница участка

									ГП		
						"Строительство склада приема, хранения и о					
						топливозаправочной колонкой, NOVA 1КЕД-100- хранение ГСМ, РГС-50-1 шт, РГС-60-1 шт, вс					
Изм.	Кол.уч.	/lucm	№ док	Подп.	Дата	Акмолинская область, Зеренд			r J.		
		·		·			Стадия	/lucm	Листов		
ΊΠ		Тюлюбо	ιев Н.	- Nu	_	ГСМ	РΠ	4	6		
,азраў	5.	Карбае	βα C.	her with		План земляных масс, М 1:500		ПроектСтр ТСЛ № 16016			
						11 1.300	ГСЛ № 16016604				

^{**-} Плодородной почвы привозной

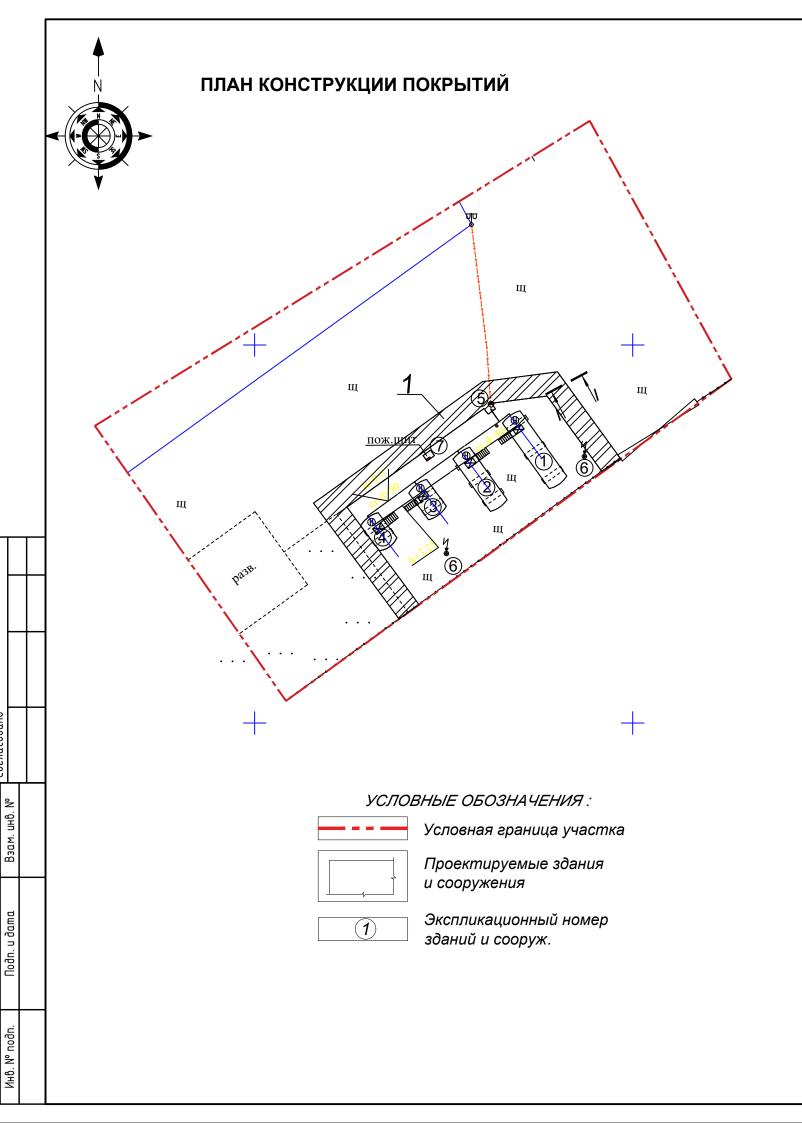


ВЕДОМОСТЬ ЖИЛЫХ И ОБЩЕСТВЕННЫХ ЗДАНИЙ И СООРУЖЕНИЙ

		сть	К	оличес	тво		Площ	адь, м2			тр. ем, м3
№ п/п	Наименование и обозначение	Этажность	зданий сооружений	квај	отир	заст	ройки		щая іруемая	здания	eceso
		иє	зданий сооружен	здан.	всего	здания	всего	здания	всего	ερε	
1	Резервуар №1		1								
2	Резервуар №2		1								
3	Резервуар №3		1								
4	Резервуар №4		1								
5	TPK		1								
6	Молниеотвод		2								
7	Пожарный щит		1								


ВЕДОМОСТЬ ТРОТУАРОВ, ДОРОЖЕК И ПЛОЩАДОК

Условное	Наименования	Тип	Площадь	Бордн из бортовс	
изображение	Паименования	Tuit	покрытия, кв.м.	Тип	Кол-во, м/п
<u> </u>	Покрытие из асфальтобетона (проезды)	1	200,4	БР 100.30.15 ГОСТ 6665-91	138,11

Сечение I-I

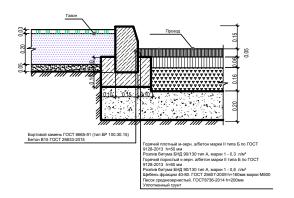

									ГП
						"Строительство склада приема, хранения и о топливозаправочной колонкой, NOVA 1КЕД-100-хранение ГСМ, РГС-50-1 шт, РГС-60-1 шт, вс	-0,25-1A-01	Віі, наземн	ые резеруары
Изм.	Кол.уч.	/lucm	№ док	Подп.	Дата	Акмолинская область, Зеренд		1	ю адресу.
							Стадия	/lucm	/lucmo8
ГИП		Тюлюбо	1e8 H.	lau l	_	ГСМ	РΠ	5	6
Разрад	5.	Карбає	:ва С.	herry		План конструкции покрытий, M1:500		ПроектСтр ГСЛ № 16016	

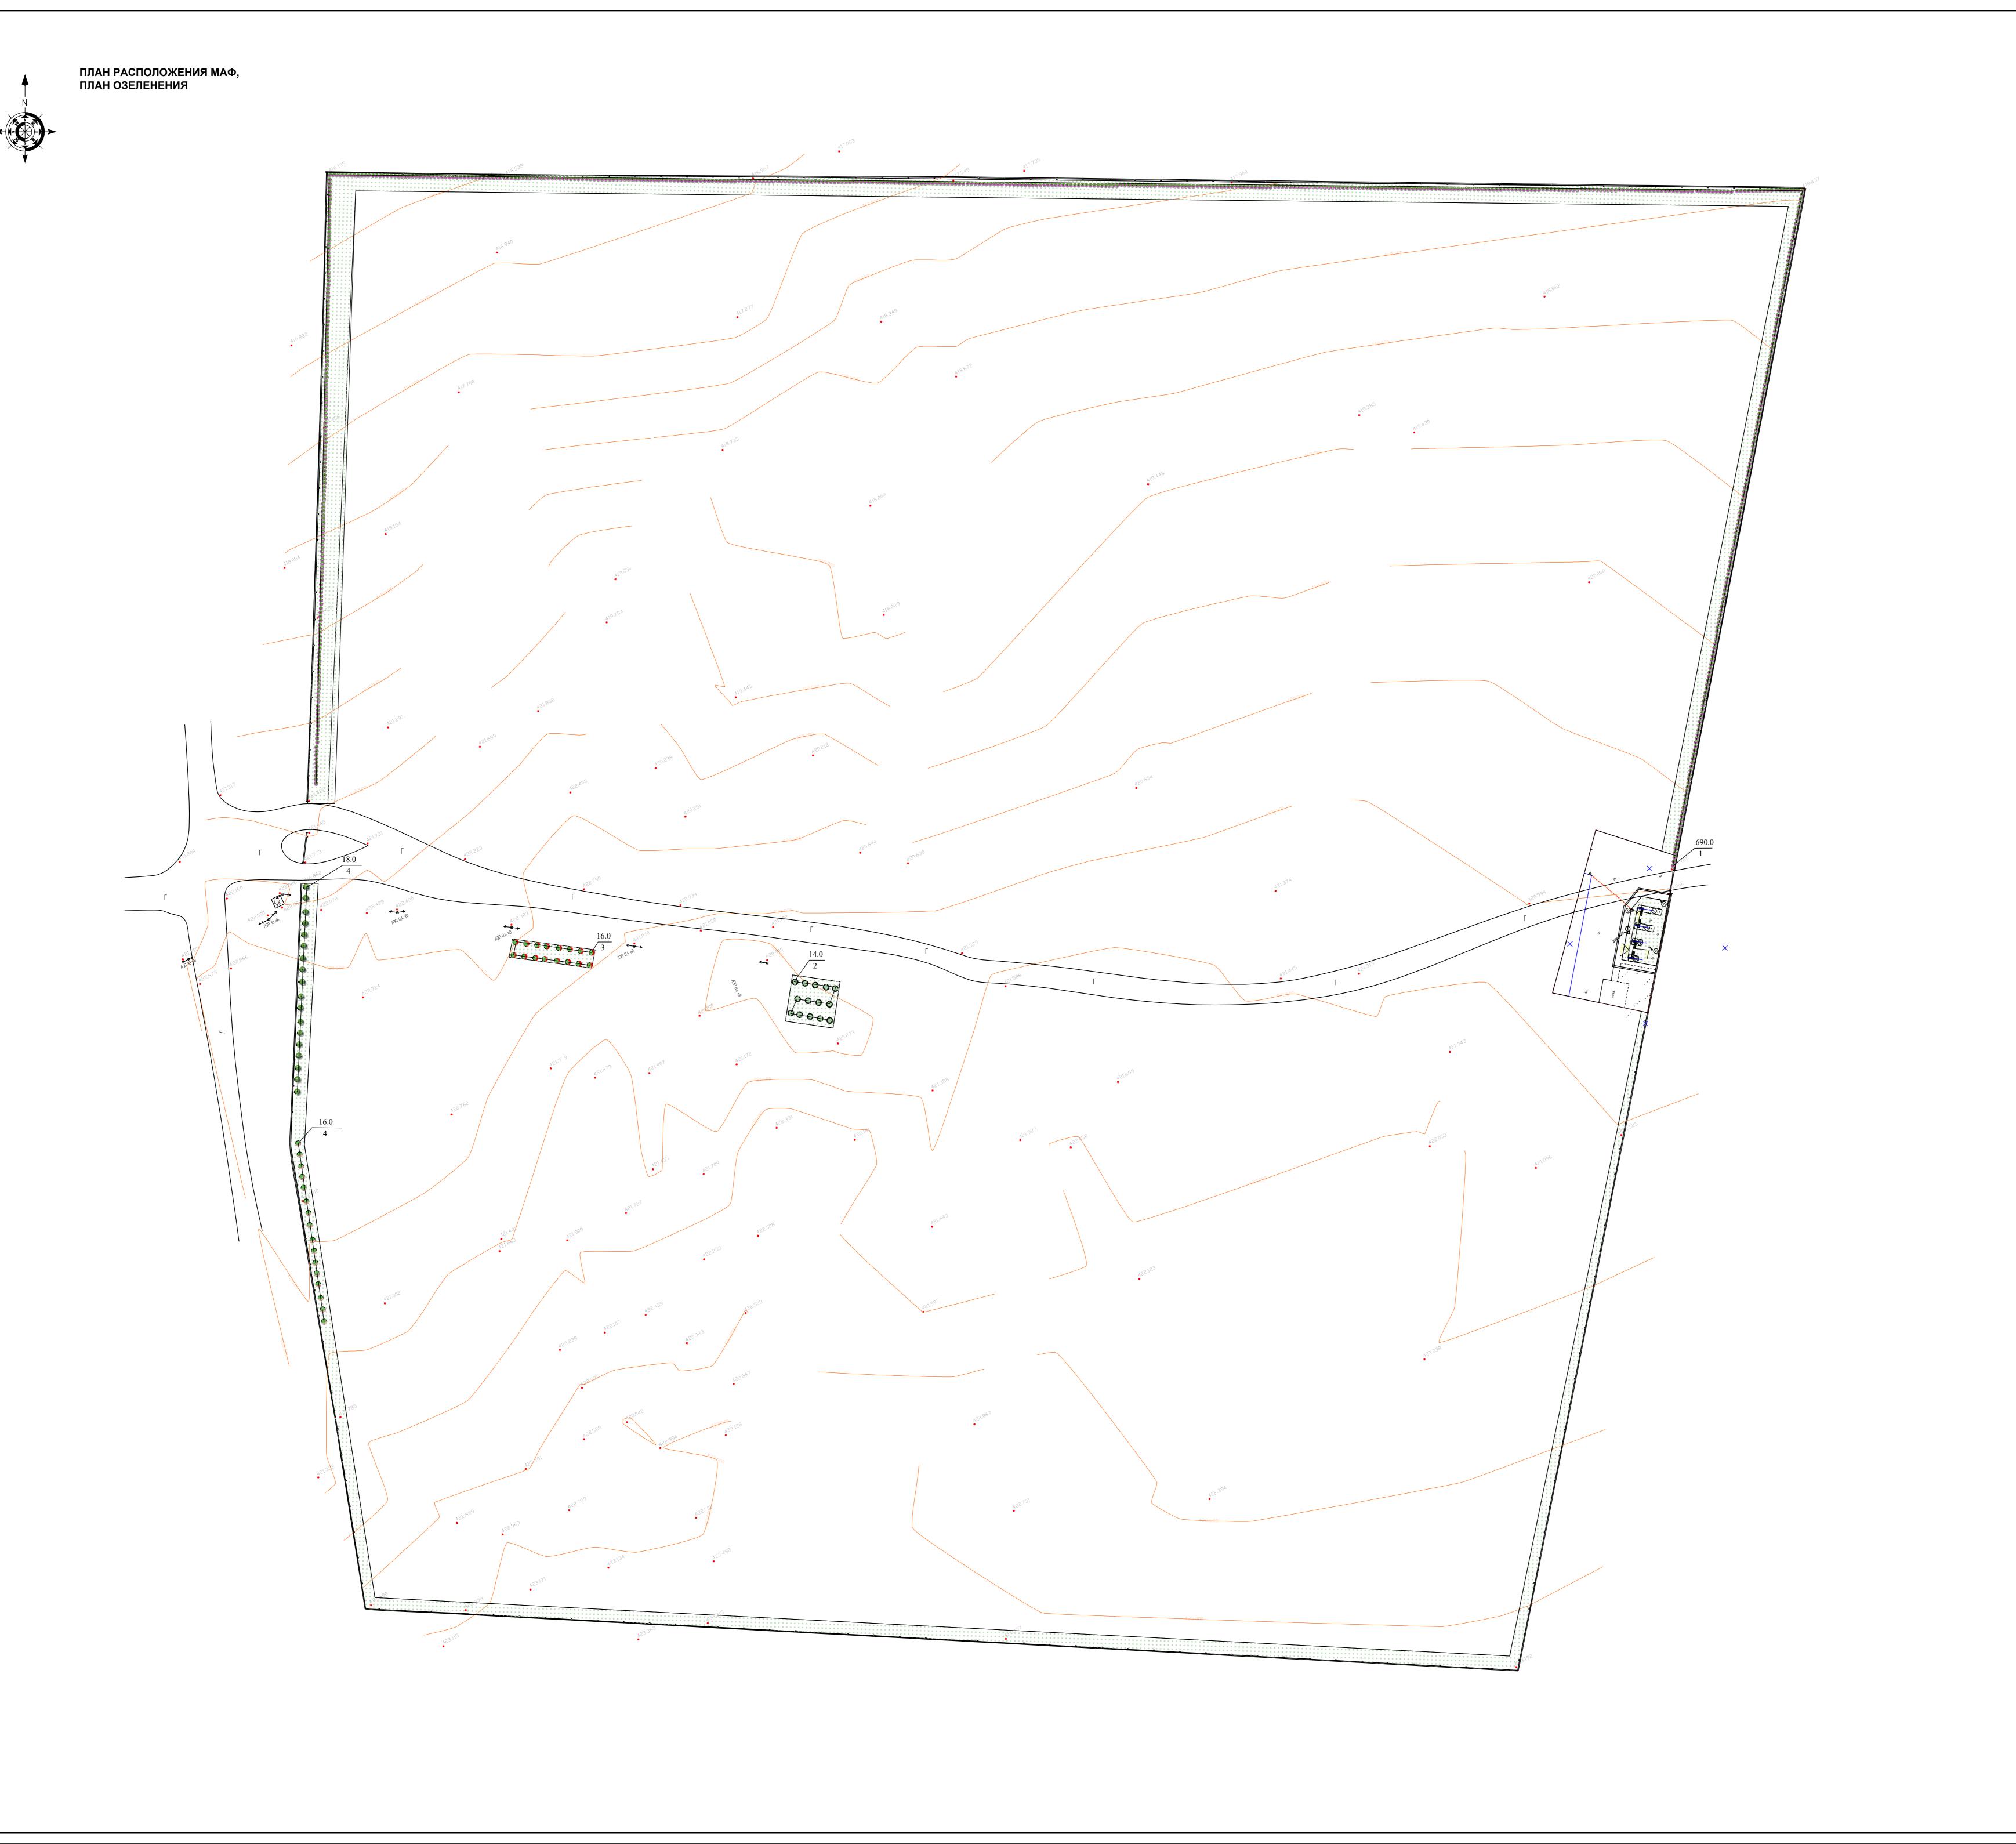

ВЕДОМОСТЬ ЖИЛЫХ И ОБЩЕСТВЕННЫХ ЗДАНИЙ И СООРУЖЕНИЙ

		mb	1	оличес	тво		Площадь, м2 застройки общая нормируемая				тр. ем, м3
№ п/п	Наименование и обозначение	Этажность	зданий сооружений	ква	ртир	заст	ройки			здания	eceso
		Jιθ	здан соору;	здан.	всего	здания	eceso	здания	всего	ερε	
1	Резервуар №1		1								
2	Резервуар №2		1								
3	Резервуар №3		1								
4	Резервуар №4		1								
5	TPK		1								
6	Молниеотвод		2								
7	Пожарный щит		1								

ВЕДОМОСТЬ МАЛЫХ АРХИТЕКТУРНЫХ ФОРМ И ПЕРЕНОСНЫХ ИЗДЕЛИЙ

№ Π/π	Обозначения	Наименование	Кол.	Примечание
1		Ограждение (сущ.) м.п.	72.68	
2		Порошковые огнетушители	3	

ВЕДОМОСТЬ ЭЛЕМЕНТОВ ОЗЕЛЕНЕНИЯ

№	Наименования породы	Воз-	V о п	Примечание	
/ \ ≌	или вида насаждения.		Кол. м ²	Условные обо-я Размер кома, м.	Прим.
1	Сирень обыкновенная, 690 шт	2-4	172.5	•	Кустарник 1-рядная посадка S=0,25м ² /куст
2	Ель, 14 шт		5.32	0	(сущ.) посадка S=0,38м ²
3	Яблоня, 16 шт		6.08	•	(сущ.) посадка S=0,38м ²
4	Вишня, 16 шт		6.08	•	(сущ.) посадка S=0,38м ²
5	Черемуха, 18 шт		6.84	•	(сущ.) посадка S=0,38м ²
6	Газон		18547,38		

Общая площадь озеленения составляет 1,8 га, из них древесно-кустарниковые насаждения- 196,82 м², газон-18 744,2 м². Ель, яблоня, вишня, черемуха и газон существующие, дополнительно предусматривается посадка сирени.

"Строительство склада приема, хранения и отпуска ГСМ с станционарной 1 топливозаправочной колонкой, NOVA 1КЕД-100-0,25-1A-01Віі, наземные резеруары хранение ГСМ, РГС-50-1 шт, РГС-60-1 шт, всего 4 шт резервуары, по адресу: План расположения МАФ, план озеленения, М 1:500