#### "KITNG" ЖШС

Қазақстан Республикасы, 050061, Алматы қаласы, Райымбек даңғылы, 348/1 үй, Тұрғын емес бөлме №2 Тел.: +7 (727) 266 65 30, info@kitng.kz www.kitng.kz



#### ТОО "КИТНГ"

Республика Казахстан, 050061, г. Алматы, проспект Райымбек, дом 348/1, нежилое помещение №2

Тел.: +7 (727) 266 65 30, info@kitng.kz, www.kitng.kz

Государственная лицензия № 000337

# Строительство полигона твердо-бытовых отходов индустриальной зоны Казыбек бек Жамбылского района Алматинской области

## РАБОЧИЙ ПРОЕКТ

## Технологические решения

5788-1-TX	$A$ дминистративно- $\delta$ ытовой корпус
5788-2-TX	КПП с участком радиационного контроля
5788-3-TX	Навес с мастерской
5788-9-TX	Автомобильные весы
5788-13-TX	Площадка для передвижной АЗС
5788-19-TX	Сортировочный комплекс

Tom 7

#### "KITNG" ЖШС

Қазақстан Республикасы, 050061, Алматы қаласы, Райымбек даңғылы, 348/1 үй, Тұрғын емес бөлме №2 Тел.: +7 (727) 266 65 30, info@kitng.kz www.kitng.kz



#### ТОО "КИТНГ"

Республика Казахстан, 050061, г. Алматы, проспект Райымбек, дом 348/1, нежилое помещение №2

Тел.: +7 (727) 266 65 30, info@kitng.kz, www.kitng.kz

Государственная лицензия № 000337

# Строительство полигона твердо-бытовых отходов индустриальной зоны Казыбек бек Жамбылского района Алматинской области

## РАБОЧИЙ ПРОЕКТ

## Технологические решения

5788-1-TX	Административно-бытовой корпус
5788-2-TX	КПП с участком радиационного контроля
5788-3-TX	Навес с мастерской
5788-9-TX	Автомобильные весы
5788-13-TX	Площадка для передвижной АЗС
5788-19-TX	Сортировочный комплекс

Tom 7

Генеральный директор

Главный инженер проекта

Bewel

Бельгимбаев А.Б.



Бунакова И.Д.

Обозна чение	Наименование	Страница
5788-1-TX.C	Содержание	2-3
5788-СРП	Состав рабочего проекта	4-6
	Административно-бытовой корпус	
5788-1-TX-001	Общие данные	7
5788-1-TX-002	План на отм. 0.000 с расстановкой оборудования	8
5788-1-TX.CO	Спецификация оборудования, изделий и материалов	9-10
	КПП с участком радиационного контроля	
5788-2-TX-001	Общие данные	11
5788-2-TX-002	План на отм. 0.000	12
5788-2-TX.CO	Спецификация оборудования, изделий и материалов	13
5788-2-TX.0/I	Опросной лист стационарной системы радиационного контроля	14-15
	Навес с мастерской	
5788-3-TX-001	Общие данные	16
5788-3-TX-002	План с расстановкой мебели и оборудования	17
5788-3-TX.CO	Спецификация оборудования, изделий и материалов	18-21
5788-3-TX.BP1	Ведомость объемов работ	22
5788-3-ТХ.ОЛ	Опросный лист на кран балку 3,2 т	23
	Автомобильные весы	
5788-9-TX-001	Общие данные	24
5788-9-TX-002	План на отм. 0.000	25
5788-9-TX-003	Разрез 1-1	26

						5700 TV	<b>C</b>		
Изм	Коллч	Aucm	N dor	Подп	Лата	)	<u>_</u>		
_				Pul			Стадия	Лист	Листов
				The state of the s	08.2025		РП	1	2
Нач.о	тдела	Мурта	зина	Just -	08.2025	Содержание	<b>(</b>		"КИТНГ"
	•	Глушан	нинко	(65	.08.2025			<u> </u>	Алматы
	Разра Прове Нач.оі Н.коні	Разраб. Проверил	Разраб. Зиннур Проверил Байзул Нач.отдела Мурта Н.контроль Глуша	Разраб. Зиннуров Проверил Байзулин Нач.отдела Муртазина Н.контроль Глушанинко	Проверил Байзулин Нач.отдела Муртазина  Н.контроль Глушанинко	Разраб. Зиннуров Гий 08.2025 Проверил Байзулин 08.2025 Нач.отдела Муртазина дий 08.2025 Н.контроль Глушанинко 68.2025	<ul> <li>Изм. Кол.уч Лист № док. Подп. Дата</li> <li>Разраб. Зиннуров № доб 08.2025</li> <li>Проверил Байзулин 08.2025</li> <li>Нач.отдела Муртазина № 08.2025</li> <li>Н.контроль Глушанинко № 08.2025</li> </ul>	Разраб.       Зиннуров       Гил ов.2025         Проверил       Байзулин       08.2025         Нач.отдела       Муртазина       08.2025         Н.контроль       Глушанинко       65.08.2025             Содержание         КІТІ	Изм.       Кол.уч       Лист       N док.       Подп.       Дата         Разраб.       Зиннуров       Уий ов.2025       Стадия Лист         Проверил       Байзулин       08.2025       РП       1         Нач.отдела       Муртазина       ов.2025       Содержание       ТОО         Н.контроль       Глушанинко       ов.2025       КІТПС       г. л

Обозна чение	Наименование	Страница
5788-9-TX.CO	Спецификация оборудования, изделий и материалов	27
5788-9-ТХ.ОЛ	Опросный лист по автомобильным весам	28-30
	Площадка для передвижной АЗС	
5788-13-TX-001	Общие данные	31
5788-13-TX-002	План площадки. М 1:50	32
5788-13-TX.CO	Спецификация оборудования, изделий и материалов	33
	Сортировочный комплекс	
5788-19-TX-001	Общие данные	34
5788-19-TX-002	План с расстановкой оборудования	35
5788-19-TX-003	Разрезы 1–1, 2–2	36
5788-19-TX.CO	Спецификация оборудования, изделий и материалов	37-39
5803-19-ТХ.ОЛ	Опросной лист на сортировочный комплекс производительностью 100 000 тонн в год	40

Номер тома	Обозначение	Наименование	Примечан	ue
1	5788-ПРП	Паспорт рабочего проекта		
2	5788-3ΠΠ	Энергетический паспорт проекта		
3	5788-ПЗ	Оδщая пояснительная записка		
	5788-ИГИ	Материалы инженерных изысканий		
4	Книга 1	Инженерно-геодезические изыскания		
	Книга 2	Инженерно-геологические изыскания		
5	5788-ΓΠ	Генеральный план		-
5.1	5788-АД	Автомобильные дороги		
		Архитектурные решения		-
	5788-1-AP	Административно-бытовой корпус		
6	5788-3-AP	Навес с мастерской		
	5788-19-AP	Сортировочный комплекс		
		Технологические решения		
	5788-1-TX	Административно-бытовой корпус		
	5788-2-TX	КПП с участком радиационного контроля		
7	5788-3-TX	Навес с мастерской		
	5788-9-TX	Автомобильные весы		
	5788-13-TX	Площадка для передвижной АЗС		
	5788-19-TX	Сортировочный комплекс		

Взам.инв.N											
л.и дата											
Подп.и								5788-CPF	7		
		Изм.	Кол.уч	Лист	N док.	Подп/	Дата		•		
7.		Разра	ιδ.	Байзу/	1ИН	76. N	08.25		Стадия	Лист	Листов
роц/		ГИП		Байзу/	1ин	THE	<i>08.25</i>		РΠ	1	3
Инв.N°подл.								Состав рабочего проекта	KITN	_	"КИТНГ" Алматы
Ш	20.6	Н.коні		Глушан	нико	C65	08.25				y 207.00ml

Номер тома	Обозна чение	Наименование	Приме	24α/
		Конструкции железобетонные	<del>                                     </del>	
	5788-1-KX	Административно-бытовой корпус		
	5788-2-KX	КПП с участком радиационного контроля		
	5788-3-K <b>X</b>	Навес с мастерской		
	5788-6-K <b>X</b>	Локальные ливневые очистные сооружения		
	5788-7-KX	Блочно-модульная трансформаторная подстанция		
8	5788-8-K <b>X</b>	Блочно-модульная котельная		
	5788-9-K <b>X</b>	Автомобильные весы		
	5788-10-KX	Контрольно-дезинфицирующая ванна		
	5788-11-KX	Площадка мойки спецтехники		
	5788-13-KX	Площадка для передвижной АЗС		
	5788-17-KX	Прожекторная мачта		
	5788-19-KX	Сортировочный комплекс		
		Конструкции металлические		
9	5788-3-KM	Навес с мастерской		
	5788-19-KM	Сортировочный комплекс		
		Архитектурно-строительные решения		
	5788-2-AC	КПП с участком радиационного контроля		
	5788-13-AC	Площадка для передвижной АЗС		
	5788-14-AC	Траншеи захоронения ТБО		
10	5788-15.1-AC	Пруд-накопитель очищенных сточных вод (техническая вода)		
	5788-15.2-AC	Пруд-накопитель фильтрата		
	5788-16-AC	Ограждение		
	5788-18.1-18.2-AC	Наблюдательные скважины		
	5788-TC.AC	Тепловые сети		
		Электроснабжение внутреннее		
	5788-1-30M	Административно-δытовой корпус		
11	5788-2-30M	КПП с участком радиационного контроля		
	5788-3-30M	Навес с мастерской		
	5788-19-30M	Сортировочный комплекс		
				Л

Взам.инв.N°

Подп.и дата

Инв.N°подл.

12 5 5 5 12.1 5 13 5 14 5 16 5 16 5 16 5 17 5 18 5 19 5 18 5 19 5 20 5 14 K K K K K K K K K K K K K K K K K K K	5788-1-BK 5788-2-BK 5788-3-BK 5788-11-BK	Водоснабжение и канализация  Административно-бытовой корпус  КПП с участком радиационного контроля	
12 5 5 5 12.1 5 13 5 14 5 16 5 16 5 16 5 17 5 18 5 19 5 18 5 19 5 20 5 14 K K K K K K K K K K K K K K K K K K K	5788-2-BK 5788-3-BK		
12   5   5   5   5   5   5   5   5   5	5788-3-BK	КПП с участком радиационного контроля	
12.1   5   5   5   5   5   5   5   5   5			
12.1   5   5   5   5   5   5   5   6   6   6	5788-11-BK	Навес с мастерской	
12.1   5   5   5   5   5   6   6   6   6   6	•	Площадка мойки спецтехники	
12.1   5   5   5   5   5   6   5   6   6   6	5788-19-BK	Сортировочный комплекс	
13 5 5 14 5 15 5 16 5 16.1 5 17 5 18 5 19 5 20 5 20 5 18 6 19 5 20 5 18 6 19 5 20 5	5788-HBK1	Внеплощадочные сети водоснабжения и канализации	
13 5 5 5 14 5 15 5 16 5 16.1 5 17 5 18 5 19 5 20 5 20 5 K K K K	5788-HBK	Внутриплощадочные сети водоснабжения и канализации	
13 5 5 5 14 5 15 5 16 5 16.1 5 17 5 18 5 19 5 20 5 20 5 K K K K		Отопление, вентиляция и кондиционирование	
14 5 15 5 16 5 16.1 5 17 5 18 5 19 5 20 5 21 K K K 22 5 23 5 24 5	5788-1-0B	Административно-бытовой корпус	
14 5 15 5 16 5 16.1 5 17 5 18 5 19 5 20 5  21 K K K 22 5 23 5 24 5	5788-2-0B	КПП с участком радиационного контроля	
14 5 15 5 16 5 16.1 5 17 5 18 5 19 5 20 5	5788-3-0B	Навес с мастерской	
15 5 16 5 16.1 5 17 5 18 5 19 5 20 5	5788-19-0B	Сортировочный комплекс	
16 5 16.1 5 17 5 18 5 19 5 20 5  21	5788-8-TM	Тепломеханические решения	
16.1 5 17 5 18 5 19 5 20 5	5788-TC	Тепловые сети	
17 5 18 5 19 5 20 5  21 K K K 22 5 23 5	5788-3C	Внутриплощадочные сети электроснабжения	
18 5 19 5 20 5	5788-3X3	Электрохимическая защита	
19 5 20 5  K K K 22 5 23 5 24 5	5 <i>788–H3C</i>	Внешнее электроснабжение	
20 5	5788-ΠC	Пожарная сигнализация	
21 K K K 22 5 23 5 24 5	5788-ΓCH	Газоснабжение наружное	
21 K K K K K S 5 5 5 5 5 5 5 5 6 5 6 6 6 6 6 6 6 6 6	5788-AK	Автоматизация комплексная	
21 K K 22 5 23 5 24 5	5788-СД	Сметная документация	
22 5 23 5 24 5	Книга 1	Сводный сметный расчёт. Исходные данные	
22 5 23 5 24 5	Книга 2	Объектные сметы. Локальные сметы	
23 5	Книга З	Книга прайс-листов	
24 5	5788-0B0C	Оценка воздействия на окружающую среду	
	5 <i>788–C33</i>	Проект установления санитарно-защитной зоны	
25 5	5 <i>788-ПОС</i>	Проект организации строительства	
	5788-UTMГОЧС	Инженерно-технические мероприятия по гражданской обороне и предупреждению чрезвычайных ситуаций	
26 5	5788-МОПБ	Мероприятия по обеспечению пожарной безопасности	
27 5	5 <i>788–3</i> П	Эскизный проект	
		5788-CPΠ	Л

Лист	Наименование	Примечание
1	Общие данные	
2	План на отм. 0.000 с расстановкой оборудования	

## Ведомость основных комплектов рабочих чертежей

	Обозначение	Наименование	Примечание
	5788-1-AP	Архитектурные решения	
	5788-1-TX	Технологические решения	
	5788-1-KЖ	Конструкции железобетонные	
_	5788-1-30M	Электроснабжение внутреннее	
	5788-1-BK	Водоснабжение и канализация	
	5788-1-0B	Отопление, вентиляция и кондиционирование	

## Ведомость ссылочных и прилагаемых документов

Обозна чение	Наименование	Примечание
	Ссылочные документы	
CH PK 3.02-08-2013	Административные и бытовые здания	
СП PK 3.02-108-2013	Административные и бытовые здания	
	Прилагаемые документы	
5788-1-TX.CO	Спецификация оборудования, изделий и материалов	
	Смета	
	СН РК 3.02-08-2013 СП РК 3.02-108-2013	Ссылочные документы  СН РК 3.02-08-2013  Административные и бытовые здания  СП РК 3.02-108-2013  Административные и бытовые здания  Прилагаемые документы  5788-1-ТХ.СО  Спецификация оборудования, изделий и материалов

Рабочий проект соответствует требованиям действующих законодательных актов, норм и правил Республики Казахстан по взрывопожарной и экологической безопасности, по охране труда, и обеспечивает безопасную для жизни и здоровья людей эксплуатацию объектов и сооружений при соблюдении мероприятий, предусмотренных проектной документацией.

Главный инженер проекта



Байзулин М .С.

## Общие указания

Рабочий проект "Строительство полигона твердо-бытовых отходов индустриальной зоны Казыбек бек Жамбылского района Алматинской области" разработан на основании:

- задания на проектирование;
- договора N164/23 от 08.01.2024г. между Государственным учреждением "Управление энергетики и жилищнокоммунального хозяйства Алматинской области" и компанией ТОО "КИТНГ".

Рабочий проект разработан согласно действующей нормативной документации:

- СН РК 3.02-08-2013 "Административные и бытовые здания";
- СП РК 3.02-108-2013 "Административные и бытовые здания".

Абсолютная отметка согласно генплана.(См. чертежи 5788-ГП).

Проектом предусмотрено строительство административно – бытового корпуса со следующими помещениями:

- электрощитовая; – помещение для обогрева;
- мужской гардероб грязной/чистой одежды;
- дишевая;
- женский гардероб грязной/чистой одежды;
- помещения сушки/стирки спец. одежды;
- медпункт;
- комната приема пищи;
- кабинет;
- с/ц мужской и для мгн;
- пуи;
- помещение личной гигиены женщин;
- мужской гардероб;
- тепловой узел с венткамерой.

Помещение для обогрева оборудовано скамейками, вешалкой и диспенсером для воды. Гардеробные оборудованы скамейками и шкафчиками для одежды. При гардеробных имеются душевые,

санузлы.

Помещение сушки спец. одежды оборудовано вешалкой с крючками.
Помещение стирки спец одежды оборудовано тележкой для влажного белья, тележкой для сухого белья, производственным стеллажом, гладильным столом, профессиональным стирально-сушильным комплектом.

Медпункт предусмотрен для оказания первичной медицинской помощи. Помещение оснащено медицинским оборудованием и мебелью для осмотра и оказания первой медицинской помощи.

В комнате приема пищи предусмотрен кухонный гарнитур, микроволновая печь, электрический чайник, холодильник, обеденные столы со стульями.

Кабинеты оснащены офисной мебелью и оргтехникой.


Санитарные узлы оборудованы электросушителями для рук.

#### Первичные средства пожаротушения

В соответствии с правилами "Правила пожарной безопасности" от 21 февраля 2022г, проектируемое сооружение при вводе в эксплуатацию оснащается следующими видами первичных средств пожаротушения:

- огнетишитель порошковый ОП -10 - 5 шт.

						5788-1-TX-	001			
						Строительство полигона твердо-бытовых отходов индустриальной зоны Казыбек бек Жамбылского района				
Изм.	Кол.уч	Лист	N док.	Подп.	Дата	Алматинской области				
Разри	Разраδ.		Шушмарченко		12.2024		Стадия	Лист	Листов	
Прове	ерил	Черезо	в	W. Cepe	<del>12.2</del> 024	Административно-бытовой корпус	РΠ	1	2	
Нач.о	тдела	Муртазина фия		Just -	12.2024		FII	,	2	
ГИП			ин	A	12.2024			T00	"'Z'ATLIE"	
						Общие данные		-	О "КИТНГ" Алматы	
Н.кон			(65)	12.2024		KITN	KITNG E. ANMUNIN			

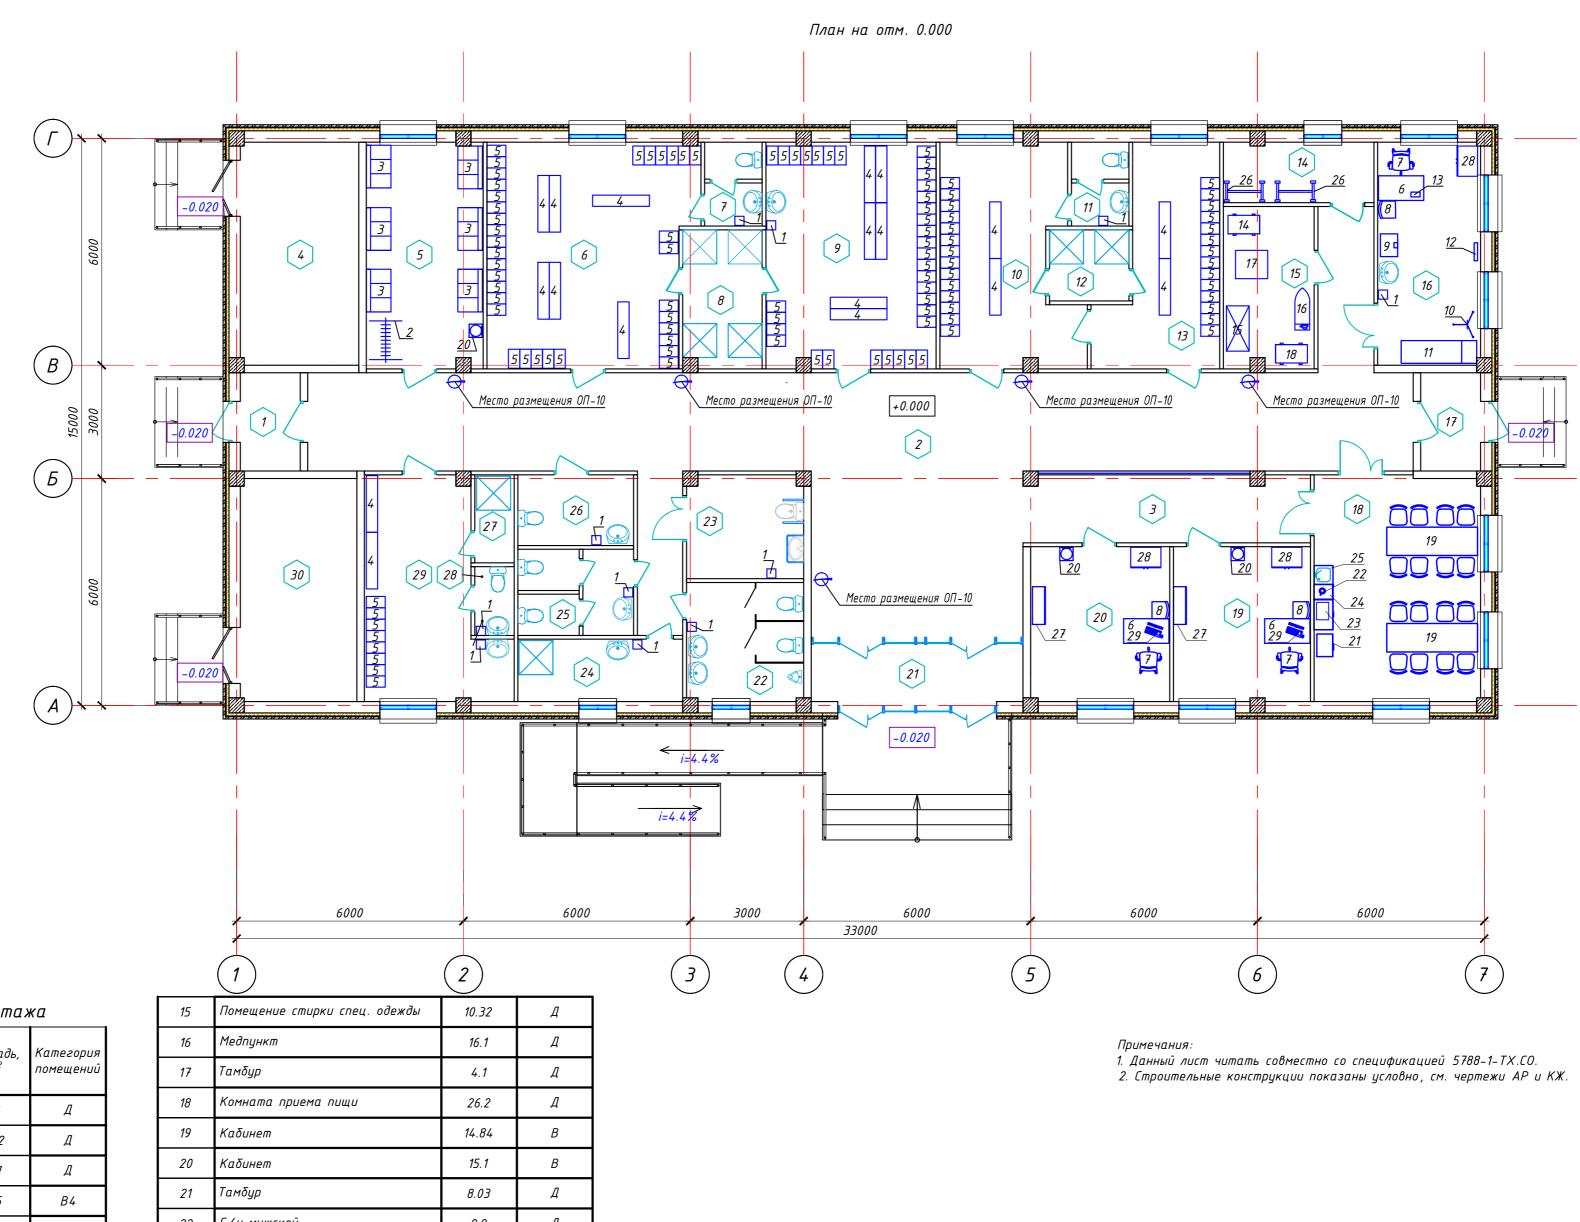

	номер поме– щения	Наименование	Площадь, м <sup>2</sup>	Категория помещений
	1	Тамбур	4.1	Д
	2	Коридор	113.2	Д
	3	Вестибюль	13.7	Д
	4	Электрощитовая	18.5	B4
ø.N°	5	Помещение для обогрева	18.5	Д
Взам.инб.N	6	Мужской гардероб грязной одежды	31.8	Д
R3	7	С/у	3.4	Д
7	8	Душевая	7. 7	Д
, дата	9	Мужской гардероб чистой одежды	27.0	Д
l lodn.u	10	Женский гардероб грязной одежды	19.96	Д
1	11	С/у	3.4	Д
1Л.	12	Душевая	3.95	Д
ИНБ.М~подл.	13	Женский гардероб чистой одежды	15.7	Д
ИНО.	14	Помещение сушки спец. одежды	6.4	Д

Д С/у мужской 22 9.8 С/у для МГН Д 23 8.6 Д ПУИ 24 7.2 Д С/у женский 7.0 Помещение личной гигиены Д 5.7 Душевая Д 2.4 С/у Д 28 1.9 Мужской гардероб 18.8 Д Тепловой узел с венткамерой В4 18.2 Итого: 461.60

						5788-1-TX-002				
						Строительство полигона твердо-бытовых отходов				
						индустриальной зоны Казыбек бек Жамбылского района				
Изм.	Кол.уч	Лист	N док.	Подп.	Дата	Алматинской области				
Разри	Разраб.		нова	Abrif.	12.2024		Стадия	Лист	Листов	
Проверил		Муртазина		Just -	12.2024	Административно-бытовой корпус	РΠ	2		
Hallo	lau omdo aa		от до да Миртазина		Sud	12 2024		F11		

Нач.отдела

Н.контроль

Муртазина

Байзулин

Глушанинко

План на отм. +0.000 с расстановкой оборудования

ТОО "КИТНГ" г. Алматы

5788-1-TX-002.dwg

								9
Поз.	Наименование и техническая характеристика	Тип, марка, обозначение документа, опросного листа	Код продукции	Поставщик	Ед. изме- ре- ния	Кол.	Масса 1 ед., кг	Приме- чание
1	Электросушитель для рук типа СJ-103, 2000 Bm		522-101-1308-0002		шт.	11		
2	Вешалка гардеробная напольная, металокаркас, ЛДСП 16 мм, 18 крючка, размеры 1184×862×1600мм		522-101-1252-0002		шт.	1		
3	Скамья-стул с вертикальной спинкой F-A61, габариты: 1130мм х 650мм х 1130мм		522-101-1225-0005		шт.	6		
4	Скамья деревянная на металлической основе 1500х300х450 мм		522-101-1003-0013		шт.	18		
5	Шкаф для одежды 300x500x1860 мм на металлокаркасе (секционный)		522-101-1229-0014		шт.	104		
6	Стол однотумбовый с 3 ящиками и нишей. Размер 1200х650х750 мм		522-101-1206-0001		шт.	3		
7	Кресло, регулировка высоты. Крестовина пластик. Подлокотники пластиковые. Спинка сетчатая. Размер: 490х460х1240мм		522-101-1224-0058		шт.	3		
8	Стул офисный ИЗО		521-301-2602-0002		шт.	3		
9	Весы напольные, наибольший предел взвешивания до 200 кг		522-103-0703		шт.	1		
10	Штатив для инфузионных вливаний передвижной на колесах ШТ 0002		527-114-0302		шт.	1		
11	Кушетка процедурная с регулируемым подголовником КШ 002. Размеры 2000х600х600 мм.		527-114-0502		шт.	1		
12	Оδлучатель бактерицидный типа ОБН –01/15 настенный, бактериальная эффективность 99,0%, производительность 60 м³/ч, 20 Вт	05H-01/15	526-301-0116-0002		шт.	1	0,85	
13	Электрокардиограф 12-канальный ЭКГК –01 "Валента"	ЭКГК-01 "Валента"	527-113-0101-0001		шт.	1		
14	Тележка для влажного белья из алюминия (стандартная) 840*490*650 мм		521-108-0502-0003		шт.	1		
15	Стеллаж производственный СТП-П-12/6 (1200х600х1800)		522-103-0103		шт.	1		

Взам																
ата												Н	5788-1-TX	<i></i>		
Подп.и дата													Строительство полигона твер индустриальной зоны Казыбек б			
7/							Изм.	Кол.уч	Лист	N док.	Подп.	Дата	Алматинской о	δλαςπυ		
Щ	╛						Разра	1δ.	Байтан	нова	Abrif	12.2024		Стадия	Лист	Листо
Инв. № подл.							Прове		Муртаз		Just.	12.2024	Административно-бытовой корпус	РΠ	1	2
2								тдела			July.	12.2024			,	
	1						ГИП		Байзул	ТИН	Ab	12.2024			TOO	"китнг"
													Спецификация оборудования,		_	л китпі Алматы
							Н.кон	троль	Глушан	нинко	65	12.2024	изделий и материалов	KITN	<b>IG</b> 5.	, ,,,, , , , , , , , , , , , , , , , , ,

								10
Поз.	Наименование и техническая характеристика	Тип, марка, обозначение документа, опросного листа	Код продукции	Поставщик	Ед. изме- ре- ния	Кол.	Масса 1 ед., кг	Приме- чание
16	Стол гладильный типа ЛГС-156.00. Подогрев рабочей поверхности, вакуумный отвод пара, электрический обогрев. Гладильная поверхность 1115x390x245 мм, электродвигатель вентилятора 0,125 кВт, рабочая поверхность 0,6 кВт, парогенератор 1,3 кВт, утюг 0,9 кВт, напряжение 220 В		521-108-0508-0001		шт.	1		
17	Комплект профессиональный стирально-сушильный типа ВССК-11. Злектрический обогрев. Габаритные размеры (ДхШхВ) 850х750х2050 мм. Напряжение 380В/220В. Стиральная секция: загрузка 11 кг, объем барабана 100 л, мощность суммарная 10,1 кВт. Сушильная секция: загрузка 11 кг, объем барабана 200 л, мощность суммарная 75,3 кВт, напряжение 220 В		521-108-0505-0014		шт.	1	330	
18	Тележка для сухого белья из полипропилена (стандартная) 830*480*620 мм		521-108-0502-0001		шт.	1		
19	Стол 8-и местный со стульями в комплекте 2400х750х750 мм		522-102-0101-0006		шт.	2		
20	Напольный диспенсер для воды со шкафчиком, 550 Вт, 240 В, размеры 340х330х980 мм			TOO "KazHolod.kz"	шт.	3		Закуп в период эксплуатации
21	Холодильник однокамерный Бирюса 90, 94 л, энергопотребление при температуре окружающего воздуха 24°C: 0,3 кВт*ч/24ч, 220 В-50 Гц		521-301-3017		шт.	1	23	
22	Электрический чайник, 1.7 л, 1700 Вт		521-301-3010		шт.	1		
23	Микроволновая печь СВЧ Airhot WP900-25L M, 25 л, 900 Вт, 220 В		522-103-0219		шт.	1		
24	Шкаф для посуды (кухонный гарнитур) 1200x500x1800мм		521-301-3018-0001		компл.	1		
25	Стол мойка со смесителем 500х500х850 мм		521-301-3003-0001		шт.	1		
26	Вешалка гардеробная на 32 крючка		522-101-1252-0002		шт.	2		
27	Шкаф для документов 1000x340x1200 мм		521-103-0301-0001		шт.	2		
28	Шкаф для одежды 800x540x1930 мм		522-101-1229-0002		шт.	3		
29	Персональный компьютер Smart SSP, монитор Smart 23,8/i5 13400 /DDR5 16GB/ SSD 512 M2/Kopnyc Smart SSP (430 мм х 90 мм х 395 мм)/Windows 11 PRO/ Office 2019/клавиатура+мышь/камера/наушники/сетевой фильтр		521-101-0401-0028		шт.	2		
δ/n	Термометр технический жидкостный	ΓΟCT 28498-90	245-713-0100		шт.	1		
δ/n	Ларингоскопы HEINE Haδop Classic+ (Paed 1, Macintosh 2/3/4, F.O. 2,5 B EasyCleanLED) в кейсе		525-101-0101-0001		шт.	1		
δ/n	Шпатель медицинский р.150х18х1.6мм, стерильный, однократного применения			TOO «Anirise»	шт.	1		Закуп в период эксплуатации
δ/n	Тонометр Отгоп автоматический на запястье RS3 Intelli IT, HEM-6161T-E		527-115-0214-0001		шт.	1		
δ/n	Пульсоксиметр медицинский "Armed" YX301		527-113-0302-0003		шт.	1		
δ/n	Экспресс-анализатор уровня глюкозы, холестерина		527-115-0201		шт.	1		
δ/π	Стетоскоп Littmann Classic III (5811)			ТОО "Аминамед"	шт.	1		Закуп в период эксплуатации
δ/π	Огнетушитель порошковый ОП –10	СТ РК ГОСТ Р 51057-2005	248-305-0106		шт.	5		
			Изм. Кол.уч Лист Nd	ок, Подпись Дата		5788-	1- TX.CO	Лист 2

Подп.и дата Взам.инв.N°

Лист	Наименование	Примечание
1	Общие данные	
2	План на отм. 0.000	

## Ведомость основных комплектов рабочих чертежей

01.0	Обозна чение	Наименование	Примечание
4	5788-2-TX	Технологические решения	
3	5788-2-AP	Архитектурные решения	
3	5788-2-KЖ	Конструкции железобетонные	
3	5788-2-KM	Конструкции металлические	
2	5788-2-BK	Водоснабжение и канализация	
	5788-2-0B	Отопление, вентиляция и кондиционирование воздуха	
2	5788-2-30M	Электроснабжение внутреннее	
			·

## Ведомость ссылочных и прилагаемых документов

J.	Обозна чение	Наименование	Примечание
ēθ		Ссылочные документы	
Сарипбаев	СП РК 3.02-108-2013	Административные и бытовые здания	
BK Ca	CH PK 3.02-08-2013	Административные и бытовые здания	
		Прилагаемые документы	
Раздел	5788-2-TX.CO	Спецификация оборудования, изделий и материалов	2-листа
	5788-2-TX.0Л	Опросной лист стационарной системы радиационного контроля	2-листа
	5788-СД	Сметная документация	

Рабочий проект соответствует требованиям действующих законодательных актов, норм и правил Республики Казахстан по взрывопожарной и экологической безопасности, по охране труда, и обеспечивает безопасную для жизни и здоровья людей эксплуатацию объектов и сооружений при соблюдении мероприятий, предусмотренных проектной документацией.

Главный инженер проекта



Байзулин М .С.

## Общие указания

Рабочий проект "Строительство полигона твердо-бытовых отходов индустриальной зоны Казыбек бек Жамбылского района Алматинской области", разработан на основании договора N164/23 от 08.01.2024г. между Государственным учреждением "Управление энергетики и жилищнокоммунального хозяйства Алматинской области" и компанией ТОО "КИТНГ" и задания на проектирование.

Рабочий проект разработан в соответствии с требованиями СН РК 3.02-08-2013, а так же в соответствии с другими действующими нормами, правилами и стандартами:

- СП РК 3.02-108-2013 "Административные и бытовые здания"
- СН РК 3.02-08-2013 "Административные и бытовые здания"

Здание КПП предназначено для размещения работников службы охраны, для контроля: проектируемого объекта посредством оборудования устанавливаемого в помещении, не санкционированного проникновения на объект, досмотра автотранспорта, учета (вход/выход), установка радиационного контроля и при необходимости досмотра работников полигона ТБО. Для реализации данной задачи предусмотрено необходимое технологическое оборудование, мебель и инвентарь.

Абсолютная отметка согласно генплана.(См. чертежи 5788-ГП).


Противопожарные мероприятия должны быть предусмотрены в соответствии с требованиями СП РК 2.02–101–2014 «Пожарная безопасность здании и сооружений».

#### Первичные средства пожаротушения

В соответствии с "Правилами пожарной δезопасности" от 21 февраля 2022г, №55 проектируемое сооружение при вводе в эксплуатацию оснащается следующими видами первичных средств пожаротушения:

– огнетушитель порошковый ОП –10 – 1 шт.

						5788-2-TX-	001			
						Строительство полигона твердо-бытовых отходов индустриальной зоны Казыбек бек Жамбылского района				
Изм.	Кол.уч	Лист N док. Подп. Дата Алматинской об				ласти				
Разра	δ.	Шакаба	!eβ	alles	11.2024	КПП с участком	Стадия	Лист	Листов	
Прове	рил	Муртазина 🔎		Just -	11.2024	радиационного контроля	РΠ	1	2	
Нач.ог	пдела	Муртаз	ина	free -	11.2024		FII	,	2	
ГИП		Байзули	тйзулин <b>1</b> 1		11.2024		<b>Г</b> ОО "КИТНГ"			
	Н.контроль Глушанинко			Общие данные		_	китні Алматы			
Н.конп			665	11.2024		KITN	G E. AIMUIIIBI			

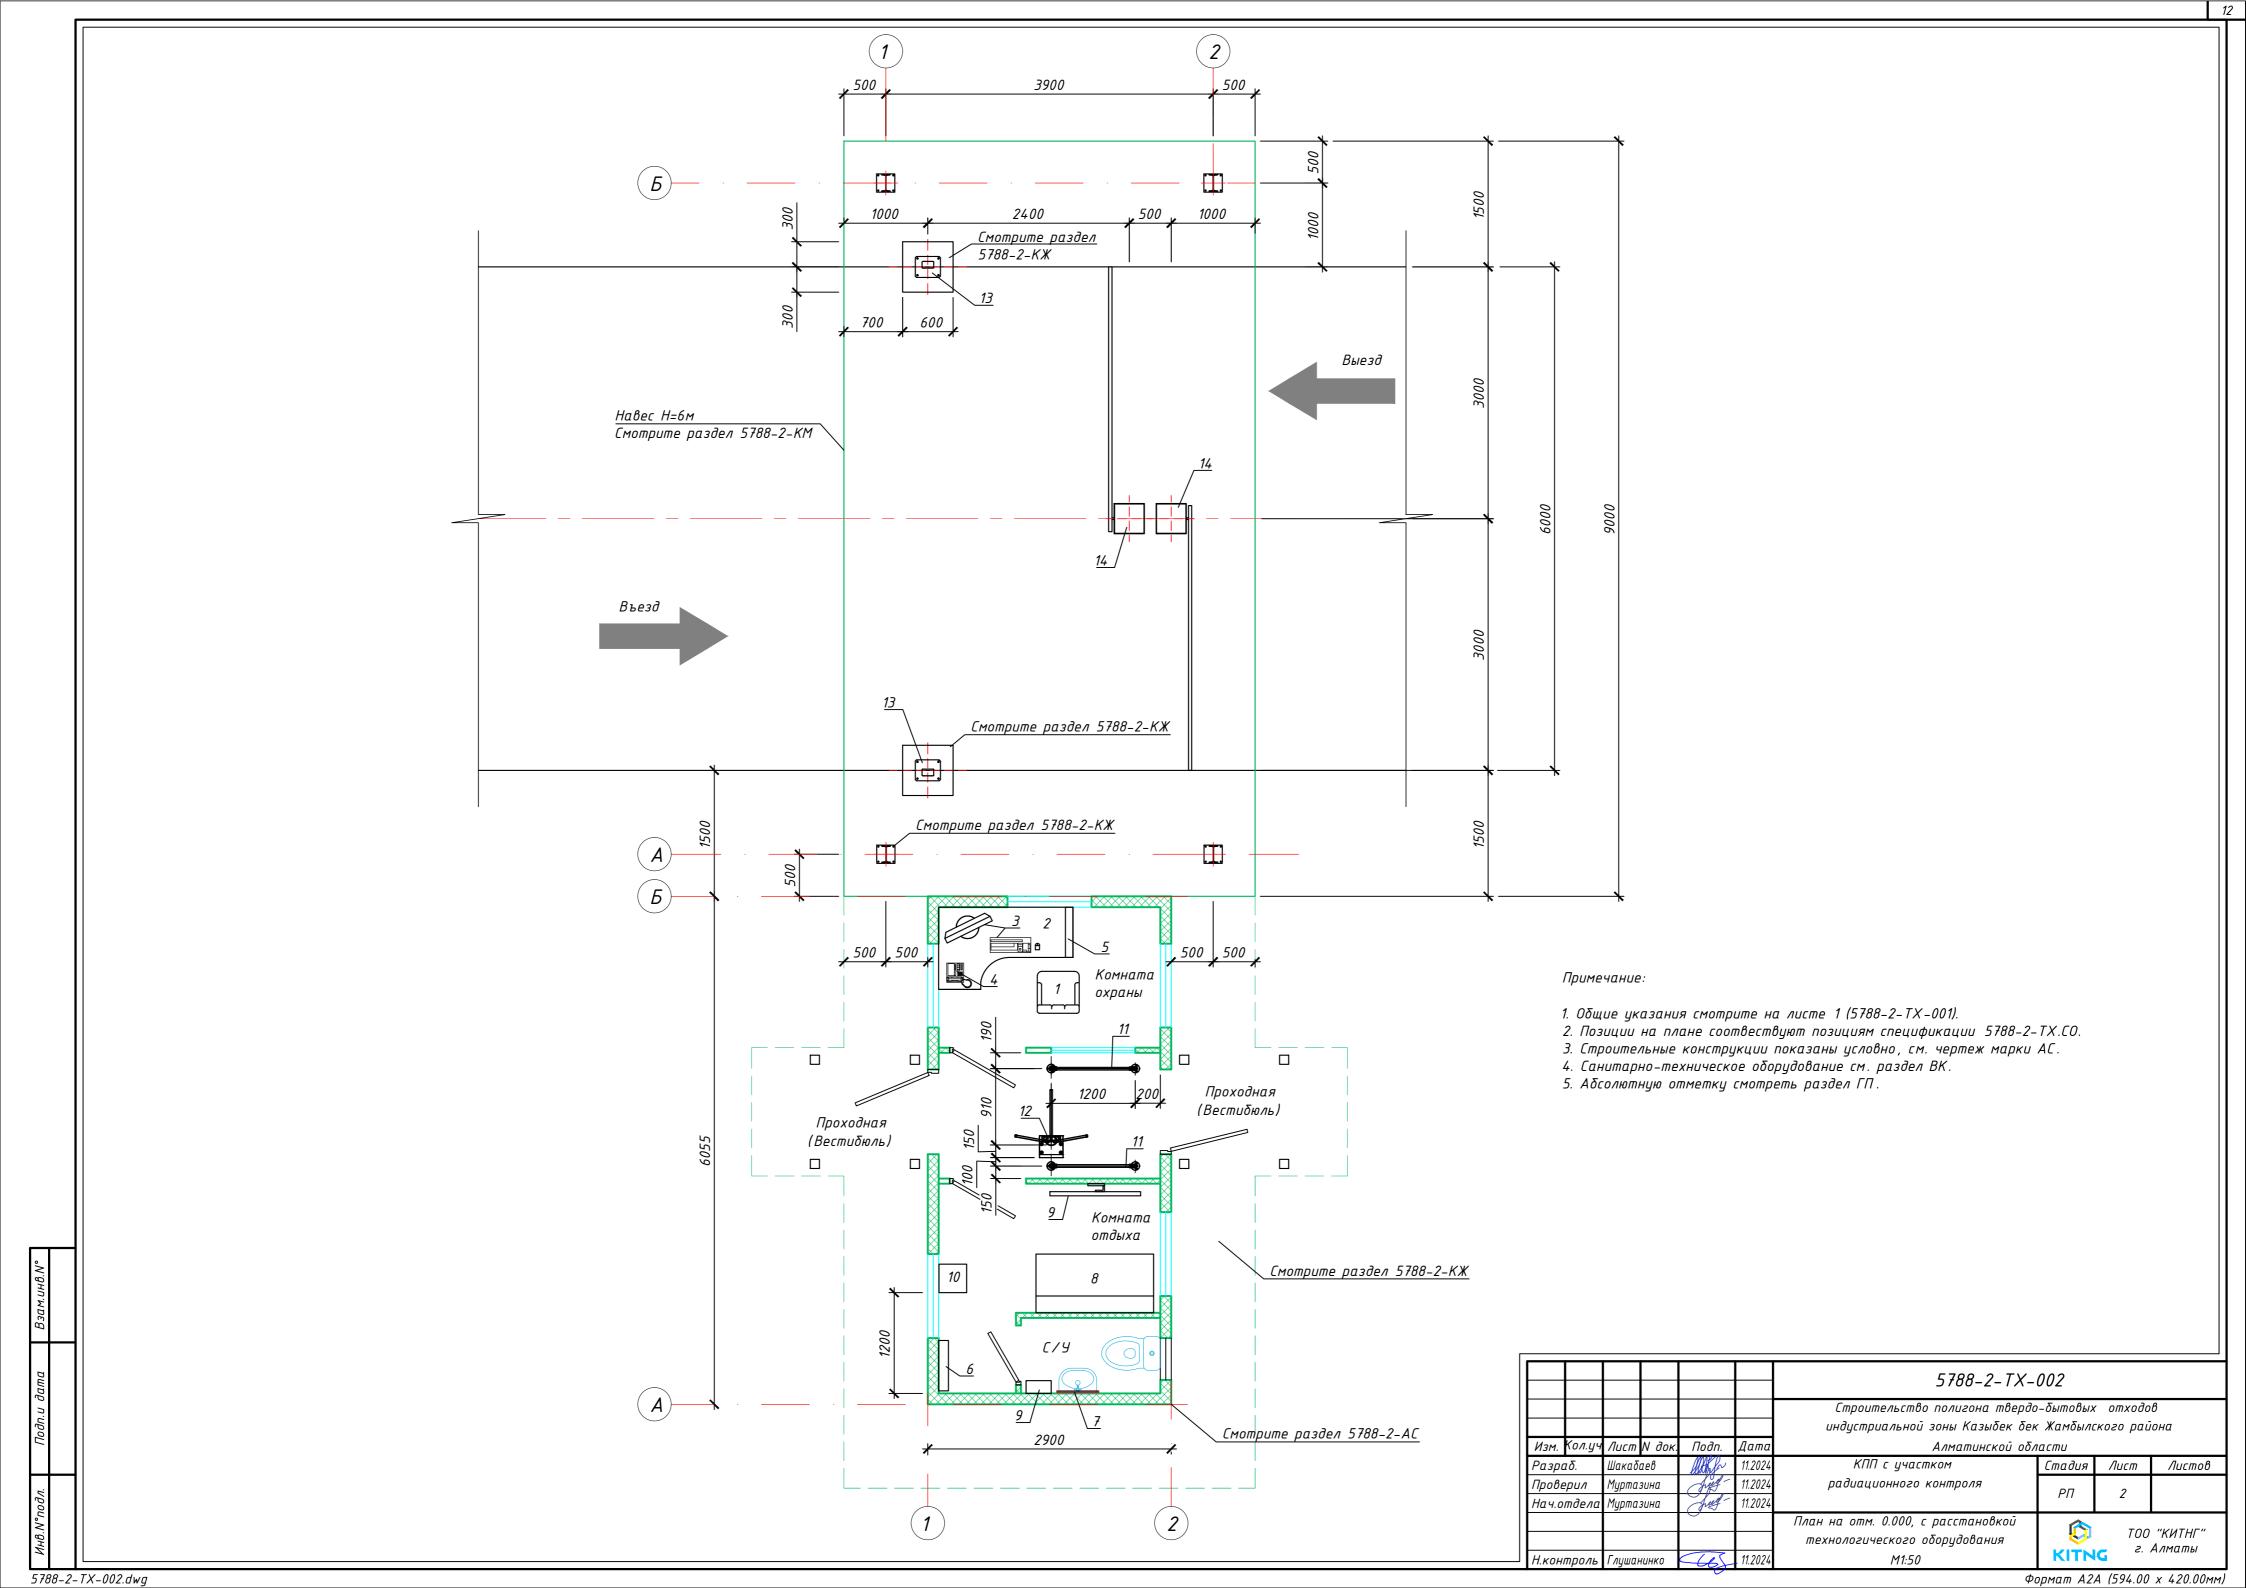

13

Поз.	Наименование и техническая характеристика	Тип, марка, обозначение документа, опросного листа	Код продукции	Поставщик	Ед. изме- ре- ния	Кол.	Масса 1 ед., кг	Приме - чание
1	Кресло, механизм качания, регулировка высоты (газлифт). Пластиковая крестовина. Подлокотники металлические крашеные черные с накладками из эко кожи. Материал обивки: эко кожа. Размер: 490x470x1160мм		522-101-1224-0055		шт.	1		
2	Стол двухтумбовый с 4 направляющими выдвижными ящиками и тумбой с дверью. Размер 1800х800х750 мм. ЛДСП 16мм		522-101-1253-0003		шт.	1		
3	Персональный компьютер (системный блок, монитор, клавиатура, оптическая мышь), комплектующие устройства (микрофонно-телефонная гарнитура, акустическая система, сетевой фильтр, многофункциональное печатное устройство)		521-101-0401		шт.	1		
4	Телефон модели KX-TS2350		248-201-0101		шт.	1		
5	Модуль для хранения пропусков ДВК 150 секций, 400х600х90 мм, материал металлический	Артикул: КГ 049654		000"ФОРМУЛА ПРОФИ"	шт.	1		
6	Вешалка 5-ти секционная с полками и крючками 658*116*1000. Материал – ЛДСП 16 мм.		521-101-0605-0002		шт.	1		
7	Зеркало настенное, 600х800 мм		522-201-0502-0001		шт.	1		
8	Диван, модель "Найс 2". Длина: 1330 мм, ширина: 750 мм, высота: 700 мм, посадочных мест: 2, материал: обивка-эко-кожа, наполнитель: поролон, синтепон, синтепух		521-402-0301-0008		шт.	1		
9	Электросушитель для рук типа СJ-103. Материал: пластик,мощность: 2000Вт		522-101-1308-0002		шт.	1		
10	Напольный диспенсер для воды со шкафчиком, 550 Вт, 240 В, размеры 340х330х980 мм			TOO "KazHolod.kz"	шт.	1		
11	Ограждение из акрилового стекла 2 размер 1200х8х800, стойки из нержавеющей стали, типа Hikvision	DS-K7F01-KIT-P1200	248-405-1902		шт.	2		
12	Калитка с магнитной разблокировкой К –12 1000 нержавеющая сталь, ширина 1125		Oxgard K-12	TOO "Intant"	шт.	1		
13	Стационарная система радиационного контроля «ЯНТАРЬ-2СН». ВхДхШ: 2018×350×274 мм	5788-2-TX.0/l	Артикул: PN 1555900	ТОО"Аспект-Астана НТ"	К-Т	1	80	
14	Шлагбаум автоматический подъемныйс алюминиевой стрелой длиной 3 м, в комплекте: стойка со встроенным блоком управления, стрела, пульт управления,фотоэлементы, анкерные болты		517-102-0101		к-т	2		
-	Огнетушитель порошковый , типа ОП-5.	CT PK	1248-305-0104	Казахстан	K-M	2		

Взам.инв.N°	
Подп.и дата	
.№подл.	

Изм.	Кол.уч	Лист	N док.	Подп.	Дата	
Разри	<b>1</b> δ.	Шакаδ	аев	alder	01.2025	
Проверил		Муртазина		July-	01.2025	
Нач.о	тдела	Мурта.	зина	Just -	01.2025	
ГИП		Байзулин		A	01.2025	
					·	
Н.кон	троль	Глушан	нинко	(65)	01.2025	

	_		
5788	2	TX.CO	
J/00-	·	IA.LU	

Строительство полигона твердо-бытовых отходов индустриальной зоны Казыбек бек Жамбылского района

Алматинской области Стадия

КПП с участком радиационного контроля Спецификация оборудования,

изделий и материалов

Лист РΠ

Листов

## ОПРОСНЫЙ ЛИСТ СТАЦИОНАРНОЙ СИСТЕМЫ РАДИАЦИОННОГО КОНТРОЛЯ

І. Краткое описание технологии для которой закупаются ТМЦ.

Осуществление радиационного контроля при приемке ТБО на полигон твердо-бытовых отходов индустриальной зоны Казыбек бек Жамбылского района Алматинской области.

#### II.Требования к оборудованию:

№	Перечень основных данных и требований	Значения основных данных и требований			
1.	Основание предоставления опросного листа	Запрос коммерческого предложения от ТОО «КИТНГ»			
2.	Вид работ	Радиационный контроль поступающих отходов на КПП полигона твердо-бытовых отходов на полигон твердо-бытовых отходов индустриальной зоны Казыбек бек Жамбылского района Алматинской области.			
3.	Наименование оборудования или ТМЦ	Стационарная система радиационного контроля.			
4.	Количество приобретаемых оборудования и/или ТМЦ, шт.	1 (один) комплект системы радиационного контроля.			
5.	Период реализации мероприятия (заключение договора, поставка, ПНР, ввод в работу)	2025 год.			
6. Требования к закупаемой технике, оборудованию, запасным частям					
6.1 Осн	овные технические характеристи	<b>ТКИ</b>			
6.1.1	Параметры контролируемого пространства, м, не менее: - ширина проезда; - высота	6 6			
6.1.2	Скорость перемещения объекта в контролируемом пространстве, км/ч	до 10			
6.1.3	Чувствительность	Чувствительность блока детектирования (далее по тексту — БД) к излучению радионуклида, размещенного в фиксированной позиции для каждого БД на двери стойки УВК системы, составляет:  а) БД нейтронного канала БДН-09 к нейтронам источника излучения калифорний-252 (либо кюрий-244) составляет 0,012 имп./нейтрон; б) БД гамма-канала БДС-Г4М к гамма-излучению, (имп./с)/кБк:  1) 2 — для радионуклида америций-241; 2) 60 - для радионуклида цезий-137; 3) 110 — для радионуклида кобальт-60. Предел неопределенности чувствительности БД составляет от минус 30 до плюс 70%.			

		Изменение чувствительности по вертикальному профилю контролируемого пространства в диапазоне высоты от уровня дороги до 3 м $-$ не более $\pm 30\%$ .
6.1.4	Время установления рабочего режима (не более), мин.	30
6.1.5	Время непрерывной работы при питании от сети переменного тока 220 В 50 Гц (не менее), час.	не менее 24
6.1.6	Мощность, потребляемая от сети питания (не более), ВА	не более 60
6.1.7	Количество стоек	2 (две)
6.1.8	Климатические условия эксплуатации устройств, размещаемых <u>на открытом пространстве</u>	Стойки типа УВК-05-03, УВК-05-04 (включая детекторы радиационного излучения, узлы обработки сигнала, датчики присутствия объекта контроля, элементы индикации и сигнализации):  — диапазон значений рабочих температур от - 50 до + 50 °C;  — значение относительной влажности до 95 % при температуре 30 °C и более низких температурах, без конденсации влаги.
6.1.9	Климатические условия эксплуатации устройств, размещаемых <u>в</u> обогреваемых помещениях	Пульт ПВЦ-01К:  — диапазон значений рабочих температур от +5 до + 40 °C;  — значение относительной влажности до 95% при температуре 30 °C и более низких температурах, без конденсации влаги.
6.1.10	Защищённость от воздействия окружающей среды	Защита от пыли, защита от удара, защита от брызг со всех сторон (группа IP54 ГОСТ14254-96 для оборудования, размещаемого на открытом воздухе).
6.1.11	Устойчивость к электромагнитным воздействиям	По критерию А для группы III исполнения ГОСТ Р 50746-2000.
6.2	Объем поставки	1. Стойки типа УВК-05-03, УВК-05-04 (1 комплект); 2. Пульт ПВЦ-01К (1 шт.); 3. Монтаж и пуско-наладочные работы; 4. Техническая документация (формуляры и руководство по эксплуатации на русском языке).
6.3	Дополнительные требования	Гарантийные обязательства – не менее 1 года.
7.	Дополнительные условия	Поставщик обеспечивает доставку товара до объекта Заказчика в город Конаев Алматинской области, Республики Казахстан. Расходы по доставке и монтажу Системы несет Поставщик.

Лист	Наименование	Примечание
1	Общие данные	
2	План с расстановкой мебели и оборудования	

## Ведомость основных комплектов рабочих чертежей

Обозна чение	Наименование	Примечание
5788-3-TX	Технологические решения	
5788-3-AC	Архитектурно-строительные решения	
5788-3-BK	Водоснабжение и канализация	
5788-3-30M	Электроснабжение внутреннее	

## Ведомость ссылочных и прилагаемых документов

2024	Оδозначение	Наименование	Примечание
11.2		Ссылочные документы	
angle.	СП РК 3.03-106-2014	Предприятия по ремонту и техническому обслуживанию автомобильного транспорта.	
-	OHTΠ-01-91	Общесоюзные нормы технологического проектирования предприятий автомобильного транспорта	
Тридвижкин		Прилагаемые документы	
Прид	5788-3-TX.CO	Спецификация оборудования, изделий и материалов	
1 AC	5788-3-TX.BP1	Ведомость объемов работ	
раздел	5788-3-ТХ.ОЛ	Опросный лист на кран балку 3,2 т	
Ъ	5788-СД	Смета	

## Общие указания

Рабочий проект "Строительство полигона твердо-бытовых отходов индустриальной зоны Казыбек бек Жамбылского района Алматинской области" разработан на основании:

- задания на проектирование;
- договора N164/23 от 08.01.2024г. между Государственным учреждением "Управление энергетики и жилищнокоммунального хозяйства Алматинской области" и компанией ТОО "КИТНГ".
  - Абсолютная отметка согласно генплана.(См. чертежи 5788-ГП).

Проектом предусмотрена открытая стоянка с навесом для спецтехники.

Рабочий проект соответствует требованиям действующих законодательных актов, норм и правил Республики Казахстан по взрывопожарной и экологической безопасности, по охране труда, и обеспечивает безопасную для жизни и здоровья людей эксплуатацию объектов и сооружений при соблюдении мероприятий, предусмотренных проектной документацией.

Главный инженер проекта



Байзулин М.С.

Навес с мастерской предназначается для обслуживания, хранения и текущего ремонта спецтехники.

Для обслуживания и ремонта автомобилей проектом предусмотрен специализированный участок оборудованный подъемником и кран балкой с грузоподъемностью 3,2 тонны. Предусмотрены участки шиномонтажа и вулканизации с специализиронным оборудованием для ремонта шин и камер. Для обеспечения безопасноти при накачке снятых со спецтехники колес на участке шиномонтажа предусмотрена предохранительная клеть. Для ремонта и проверки камер предусмотрен вулканизатор. Предусмотрен стеллаж для хранения колес.

Для обеспечения производства сжатым воздухом проектом предусмотрена разводка сети сжатого воздуха с питанием от компрессора, установленного в участке ТО и ТР.

Ремонт снятых с автомобилей узлов и деталей производиться в токарно-сверлильном участке. Предусмотрен точильно – шлифовальный станок, также вертикально-сверлильный станок. Для хранения запасных частей предусмотрена кладовая.

Также, предусмотрена комната отдыха. Комната оснащена кухонными столами со стульями, кухонным гарнитуром, холодильником, диспенсером для воды,микроволновой печью. Также предусмотрен гардероб со шкафами.

Санитарные узлы оборудованы электросушителями для рук. Кладовая уборочного инвентаря предусмотрена для размещения служебно –производственного и санитарно –гигиенического оборудования.

#### Указания по монтажи

Транспортировку, монтаж и испытания оборудования производить в соответствии с требованиями, приведенными в технических паспортах, инструкциях, чертежах заводов-изготовителей.


Разбивку болтовых соединений в фундаментах под оборудование выполнить после получения оборудования.

## Первичные средства пожаротушения

В соответствии с правилами "Правила пожарной безопасности" от 21 февраля 2022г, проектируемое сооружение при вводе в эксплуатацию оснащается следующими видами первичных средств пожаротушения:

- огнетишитель порошковый ОП -10 7 шт;
- огнетушитель углекислотный ОУ-2 3 шт.
- пожарный щит типа ЩП-В:
- противопожарное полотно, грубошерстная ткань или войлок 2x1,5 м 1 шт.;
- огнетушитель воздушно-пенный ОВП-10 2 шт.;
- огнетушитель порошковый ОП –10 1 шт.,
- огнетушитель порошковый ОП-5 2 шт.;
- лом 1 шт.;
- ведро 1 шт.;
- лопата штыковая 1 шт.;
- лопата совковая 1 шт.;
- ящик с песком 1 шт

						5788-3-TX-001				
						Строительство полигона твердо-бытовых отходов				
						индустриальной зоны Казыбек бек Жамбылского района				
Изм.	Кол.уч	Лист	N док.	Подп.	Дата	Αлматинской οδл	οδлαςπυ			
Разра	ıδ.	Шушма	рченко	Buy-	11.2024		Стадия Лист Листов		Листов	
Прове	рил	Черезов 💫 "		W. Cepe	<u> 14.2</u> 024	Навес с мастерской	РΠ	1	2	
Нач.о	тдела	Муртазина 🔎		Just -	11.2024		PII	,	2	
ΓИП	ГИП		IUH	M	11.2024		TOO WULT		"  <b> </b>	
						Общие данные		_	"КИТНГ" Алматы	
Н.кон	троль	Глушан	нинко	465	11.2024		KITNG 2. A/MUIII			

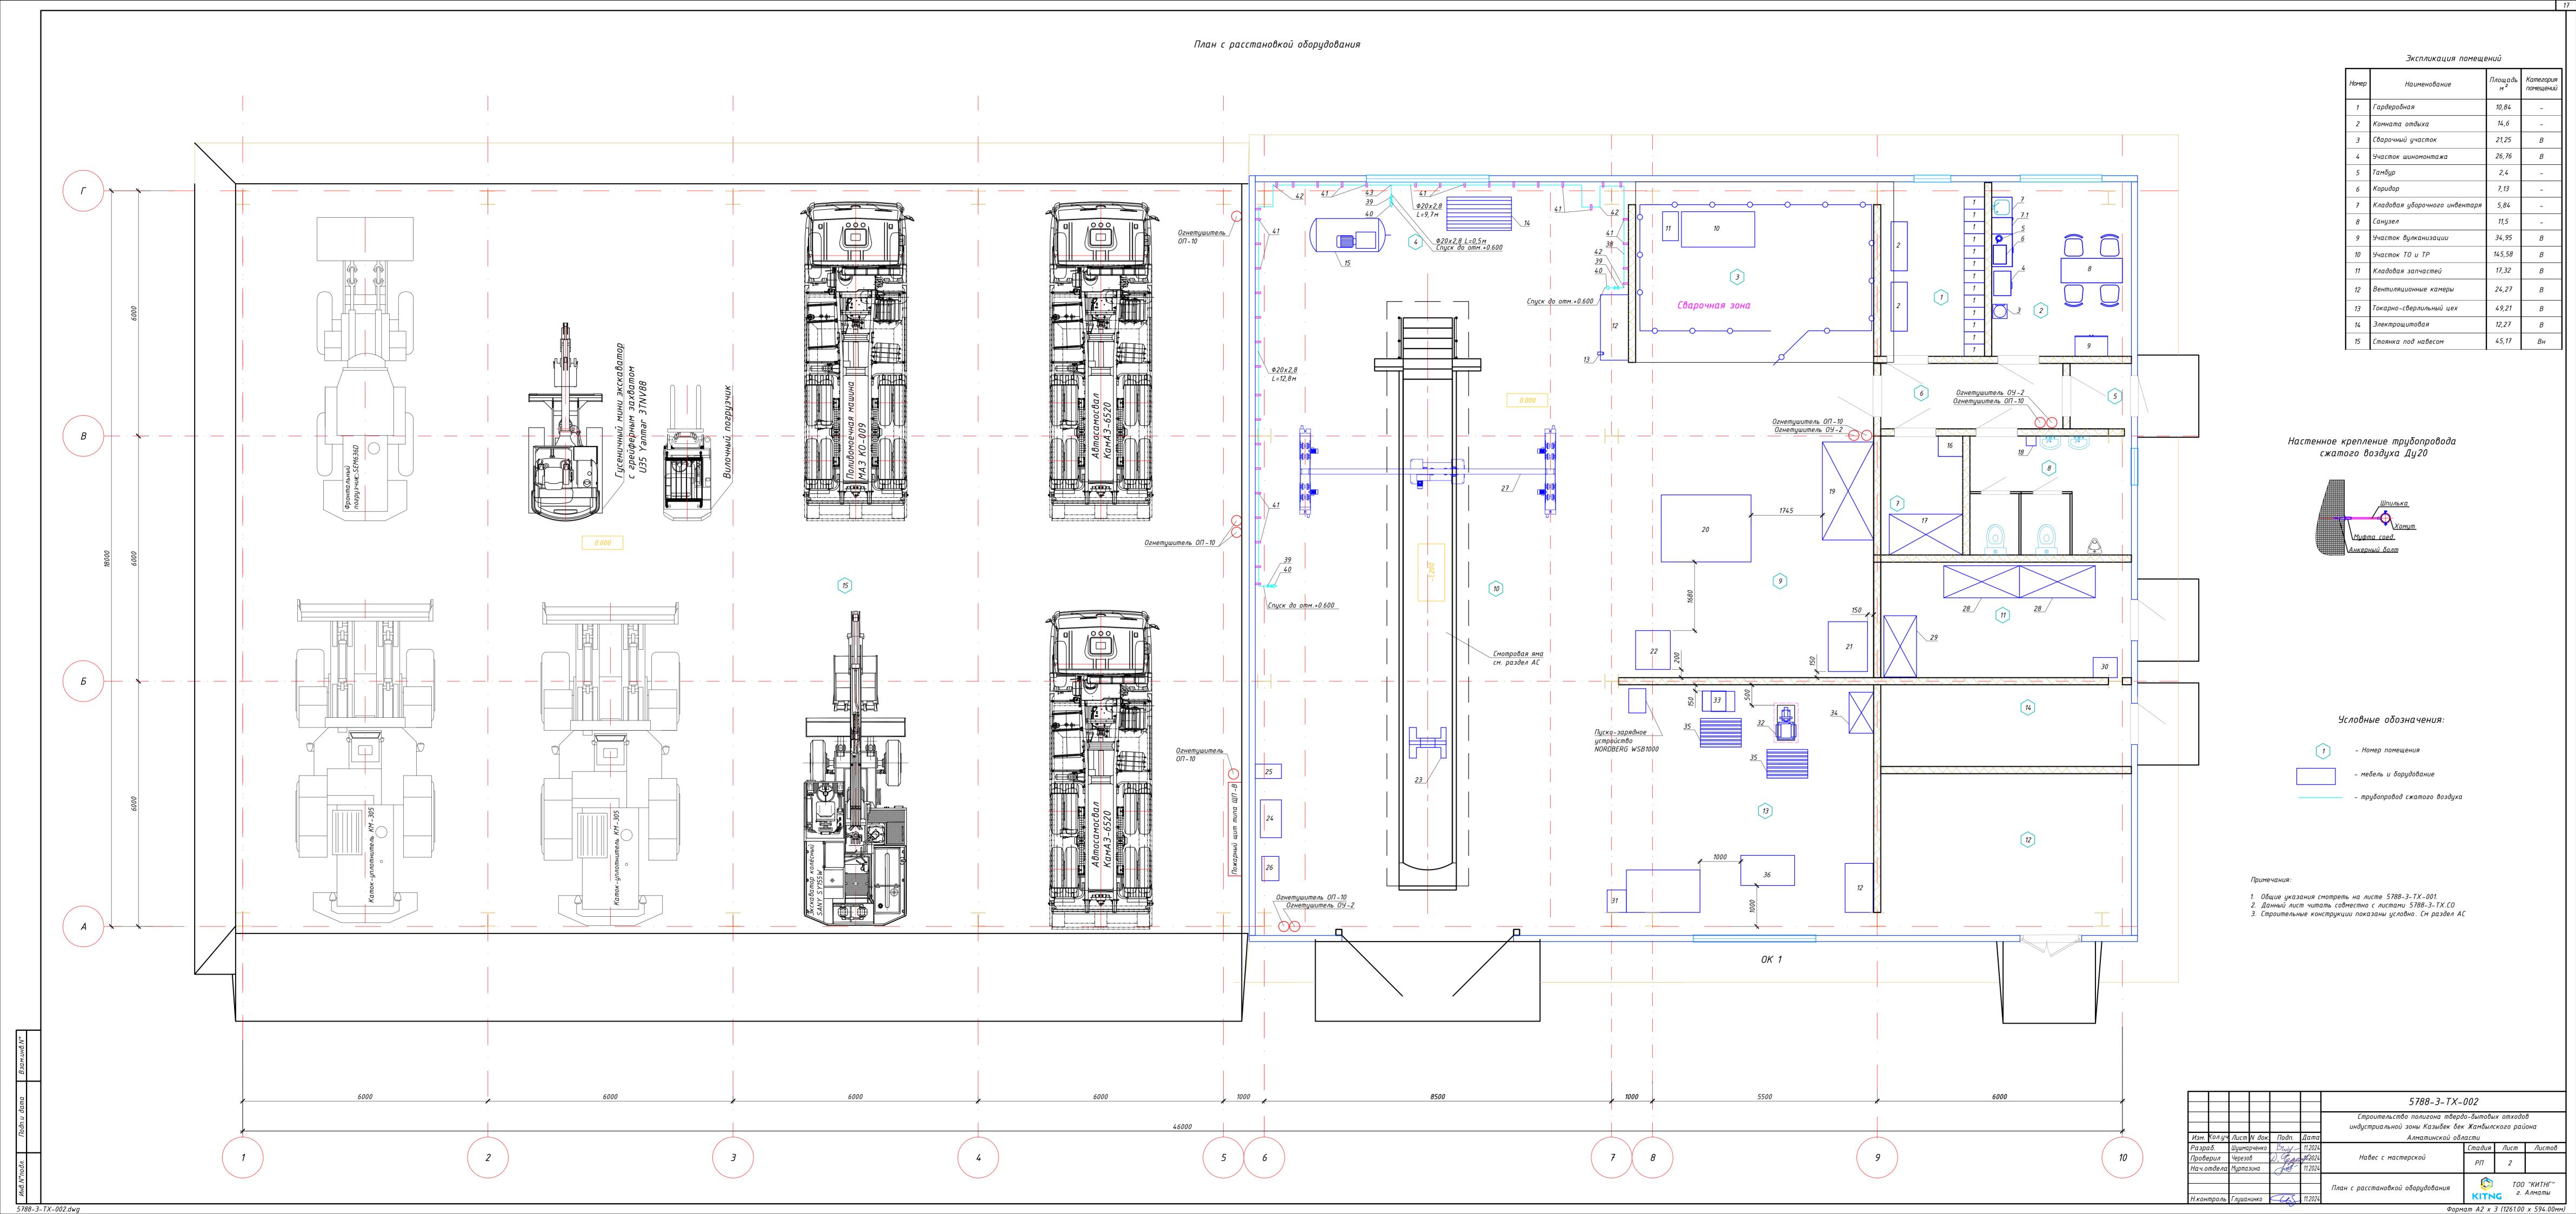

		/	Ø
--	--	---	---

Поз.	Наименование и техническая характеристика	Тип, марка, обозначение документа, опросного листа	Код продукции	Поставщик	Ед. изме- ре- ния	Кол.	Масса 1 ед., кг	Приме- чание
	Гардеробная (поз.1)							
1	Шкаф для одежды 300x500x1860 мм на металлокаркасе (секционный)		522-101-1229-0014		шт.	8		
2	Скамья гардеробная со спинкой и встроенной вешалкой с крючками 1200x300x460 мм		522-101-1252-0003		шт.	2		
	Комната отдыха (поз.2)							
3	Напольный диспенсер для воды со шкафчиком, 550 Вт, 220 В			TOO "KazHolod.kz"	шт.	2		Закуп в период эксплуатации
4	Холодильник однокамерный Бирюса 90, 94 л, энергопотребление при температуре окружающего воздуха 24°C: 0,3 кВт*ч/24ч, 220 В-50 Гц		521-301-3017		шт.	1	18.5	
5	Электрический чайник, 1.7 л, 1700 Bm		521-301-3010		шт.	1		
6	Микроволновая печь СВЧ Airhot WP900-25L M, 25 л, 900 Вт, 220 В		522-103-0219		шт.	1		
7	Стол мойка со смесителем 500х500х850 мм		521-301-3003-0001		шт.	1		
7.1	Шкаф для посуды (кухонный гарнитур) 1200x500x1800мм		521-301-3018-0001		компл.	1		
8	Стол обеденный с 4-мя стульями, ДхШхВ 1500х600х700 мм		522-102-0101-0002		компл.	1		
9	Шкаф для одежды двухсекционный с вытяжным патрубком ДхШхВ 800x500x2000 мм		522-101-1229-0001		шт.	1		
	Сварочный участок (поз.3)							
10	Стол сварочный FTW-2000-K-T, 400 B, 50 Гц, 2000 м³/ч, 2 кВт, габаритные размеры 1330х710х920-970 мм			ТОО «СОВПЛИМ-КАЗАХСТАН»	шт.	1	355	Закуп в период эксплуатации
11	Индустриальный сварочный инвертор AuroraPRO STRONGHOLD 630, температурный диапазон работы –20…+50 °С, мощность 33 кВт, напряжение 380 В				шт.	1		Закуп в период эксплуатации

Взам.инв.N°	
Подп.и дата	
3. <b>N°</b> подл.	

						5788-3-TX.CO						
						Строительство полигона твердо-бытовых отходов индустриальной зоны Казыбек бек Жамбылского района						
Изм.	Кол.уч	Лист	N док.	Подп.	Дата	Αлматинской οδλ	пасти					
Разр	αδ.	Шушма	рченко	Buy-	11.2024		Стадия	Лист	Листов			
Пров	ерил	Черезов Д. Сел		W. Cope	<del>11.2</del> 024	Навес с мастерской	РΠ	1	,			
Нач.с	тдела	Мурта.	зина	Just -	11.2024		PII	,	4			
ГИП						Спецификация оборудования, изделий и материалов	<b>©</b>	-	"КИТНГ" Алматы			
Н.кон	троль	Глушан	чинко	665	11.2024		KITN	<b>G</b> <sup>c.</sup>	дли таппы			

1		T		<u> </u>		Ī	1		1	
	Поз.	Наименование и техническая характеристика	Тип, марка, обозначение документа, опросного листа	Код продукции	Поставщик	Ед. изме- ре- ния	Кол.	Масса 1 ед., кг	Приме- чание	
		Участок шиномонтажа (поз.4)								
	12	Верстак двухтумбовый, тумба с дверцей и тумба с 5 ящиками ВП-4. Размер 1600х685х860мм.	ВП-4	521-301-2901-0012		шт.	1	30		
	13	Слесарные тиски, 200мм, 42х20х21 см			TOO «AL City»	шт.	1		Закуп в период	
	14	Клеть для накачки шин	506		TOO «AL City»	шт.	1		эксплуатации	
	15	Компрессор стационарный 5,5 кВт, 380	Remeza CБ4/Φ-500.LB75 / 950π		TOO «AL City»	шт.	1	600		
		Кладовая уборочного инвеньтаря (поз.7)								
	16	Шкаф для уборочного инвентаря, двухдверный, 600x500x1656 мм		521-101-0603-0003		шт.	1			
	17	Стеллаж металлический. ШхГхВ 1800х1000х600 мм		521-108-0507-0004		шт.	1			
		Санузел (поз.8)								
	18	Сушилка для рук, мощность 2000 Вт, 220 В		522-101-1308-0002		шт.	1			
		Участок вулканизации (поз.9)								
	19	Стеллаж для хранения колес 1200х1353х610 мм	СДШ		ТОО «НК Гарант»	шт.	1			
	20	Балансировочный станок для грузовых авто (диаметр диска 13-25 дюйма) 220 В, 0.75 кВт			TOO «AL City»	шт.	1	257	Закуп в период Эксплуатации	
	21	Стенд для монтожа и демонтажа шин грузовых автомобилей (диаметр диска 14–26 дюйма, 380 В, 3,3 кВт			TOO «AL City»	шт.	1	670		
	22	Вулканизатор "Комплекс 3" 220 В, 2600 Вт, 850х950х1500 мм			TOO «AL City»	шт.	1	350		
		Участок ТО и ТР (поз.11)								
	23	Подъемник канавный, 750х900 мм, 15 т.	N501T		TOO «AL City»	шт.	1			
	24	Стол тележка, 500 кг	TOR WP-500 z/n 500kz		TOO «AL City»	шт.	1	83		
	25	Домкрат гаражный подкатный пневмогидравлика, 20 т	N3220N		TOO «AL City»	шт.	1			
	26	Нагнетатель смазки передвижной, 25 л, 0,55 кВт	C321M		TOO «AL City»	шт.	1	50	Закуп в период	
Взам.инв.N°	27	Кран балка г/п 3,2 т подвесная, высота подъема-6 м, L пути- 13 м, пролет 6 м, длина консоли 0,3 м			ТОО "КАЗПРОМКРАН"	шт.	1		эксплуатации	
Ззам.	δ/н	Пуско-зарядное устройство NORDBERG WSB1000 380 В, 50 Гц, 2.5 кВ	NORDBERG WSB1000		TOO «AL City»	шт.	1			
	δ/н	Гайковерт пневматический	RT-5880		TOO «AL City»	шт.	1	17,33		
та	δ/н	Наδор инструмента автоэлектрика	И-151И			шт.	1			
Подп.и дата	07H	Павор анструмента автоэлектрака	И – 151И			wm.	1			
подл.										
Инв.№ подл.				Изм. Кол.уч Лист Nд	ок Подрись Лата		5788-3	?-TX.C0	Лист	
5788-3-	-TX.CO.dwg			און	on. Hoonace Hama			Формат	A3A (420.00 x 297.00mm)	

					20

Поз.	Наименование и техническая характеристика	Тип, марка, обозначение документа, опросного листа	Код продукции	Поставщик	Ед. изме- ре- ния	Кол.	Масса 1 ед., кг	Приме- чание
	<u>Кладовая запчастей (поз.11)</u>							
28	Стеллаж для запчастей универсальный 2000х610х1500			ТОО «НК Гарант»	шт.	2		
29	Стеллаж среднегрузовой 1500х800х2000			ТОО «НК Гарант»	шт.	1		Закуп в период эксплуатации
30	Прессол Насос ручной бочковой роторный для масла			TOO «AL City»	шт.	1		
	Токарно-сверлильный цех (поз.13)							
31	Установка заправочная для трансмиссионных масел передвижная, 30 л	C-223-1		TOO «AL City»	шт.	1	21	
32	Станок точильно-шлифовальный ВЗ-879-01 с пылесосом, п=1500 об/мин, мощность 2,2 кВт	B3-879-01		T00"Kazstanex <b>"</b>	шт.	1	210	
33	Вертикально-сверлильный станок 400 В, 1100 Вт	IDP-22		TOO «AL City»	шт.	1	146	Закуп в период
34	Стеллаж металлический 2500х1000х600 мм, 5 полок, 250 кг			ТОО «НК Гарант»	шт.	1		эксплуатации
35	Трап-решетка деревянная, 700х1000 м				шт.	2		
36	Пресс гаражный настольный (гидравлика) 545х400х765 мм			TOO «AL City»	шт.	1	50	
12	Верстак с тумбой ВД-1.2, 1200х685х850 мм		521-301-2901-0017		шт.	1	30	
37	Кран гидравлический, складной, г/п 2000 кг	Т 62202		TOO «AL City»	шт.	1	83	Закуп в период эксплуатации
			_					
			-		-			
			-		-			

Изм. Кол.уч Лист Юдок. Подпись Дата

5788-3-TX.CO

Лист

				1			ī		
	Поз.	Наименование и техническая характеристика	Тип, марка, обозначение документа, опросного листа	Код продукции	Поставщик	Ед. изме- ре- ния	Кол.	Масса 1 ед., кг	Приме- чание
		Разводка трубопровода сжатого воздуха							
	38	Труба ПЭ 100 SDR 11 – 20х2,0 техническая ГОСТ 18599–2001	ΓΟCT 18599-2001	241-201-0401		М.	24.5		
	39	Кран шаровый SDR 11 Ф20	ΓΟCT 21345-2005			шт.	3	0,160	
	40	Быстроразъемное соединение Ду 20				шт.	3		Закуп в период эксплуатации
	41	Хомут для крепления труб диаметром Ф20–24, с резиновым уплотнителем		241-216-0303		шт.	37		
	42	Отвод SDR 11 90° Ф20		241-208-0301		шт.	10	0,027	
	43	Тройник равнопроходной Ф20х2,8		241-209-0101		шт.	1	0,038	
	δ/н	Шланг Ф20 армированный				М.	50		
	δ/н	Каток уплотнитель компактор SHANTUI SR26MR-3			ТОО "Стройдормаш-Астан а"	шт.	2		
	δ/н	Автосамосвал КамАЗ-6520, грузоподъемность 20 т			ТОО "АвтоТрейд-К"	шт.	2		
	δ/н	Поливомоечная машина МАЗ КО-009			ТОО «МАЗ центр Казахстан»	шт.	1		Закуп в период
	δ/н	Фронтальный погрузчик Develon(Doosan) SD320A			T00"Globus Machinery"	шт.	1		эксплуатации
	δ/н	Вилочный погрузчик, 2 m, h-3м 62-8FD20 FV3000 A-410			ТОО «Хино Моторс Казахстан»	шт.	1		
	δ/н	Экскаватор DEVELON (Doosan) DX140W			T00"Globus Machinery"	шт.	1		
	δ/н	Огнетушитель порошковый ОП –10	CT PK	248-305-0106		шт.	7		
	δ/н	Огнетушитель углекислотный ОУ-2	СТ РК ГОСТ Р 51057-2005	248-305-0202		шт.	3		
	δ/н	Пожарный щит типа ЩП-В			ИП"Global Security kz"	компл.	1		
	-	огнетушитель воздушно-пенный ОВП-10	СТ РК ГОСТ Р 51057-2005	248-305-0409		шт.	2	14,5	
	-	огнетушитель порошковый ОП –10	СТ РК ГОСТ Р 51057-2005	248-305-0106		шт.	1	9	
	-	огнетушитель порошковый ОП –5	СТ РК ГОСТ Р 51057-2005	248-305-0104		шт.	2	4	
	-	лом			ИП"Global Security kz"	шт.	1	3	
Š	-	ведро			ИП"Global Security kz"	шт.	1	1	
	-	противопожарное полотно, грубошерстная ткань или войлок 2х1,5м			ИП"Global Security kz"	шт.	1	1,1	Закуп в период
	-	лопата штыковая			ИП"Global Security kz"	шт.	1	1,9	эксплуатации
	_	лопата совковая			ИП"Global Security kz"	шт.	1	2	
ממווים סמווים					ИП"Global Security kz"	шт.	4	22	

Nº	Наименование работ	Ед. измерения	Колич. Масса ед.	Примечание
	Трубопровод сжатого воздуха	•		
	<u> I Стоимость и монтаж соединительных деталей,</u>	арматуры	и узлов	
1	См. заказную спецификацию – 5788–3–ТХ.СО			
	II Монтаж соединительных деталей, оборудова	т ния и арма	туры	
1	Кран шаровый SDR 11 Ф20	шт.	3	
	III Монтаж трубопроводов			
1	Сборка и сварка трубы ПЭ 100 SDR 11 – 20х2,0 техническая ГОСТ 18599–2001	м/стык	24.5/32	
	IV Контроль сварных соединени	<u>ū</u>		
1	Внешний осмотр и измерения			
-	Труба ПЭ 100 SDR 11 – 20х2,0 техническая ГОСТ 18599–2001	М	24.5	
-	Кран шаровый SDR 11 Ф20	шт.	3	
-	Быстроразъемное соединение Ду 20	шт.	3	
-	Хомут для крепления труб диаметром Ф20–24, с резиновым уплотнителем	шт.	37	
-	Om8oð SDR 11 90° Ф20	шт.	10	
-	Тройник равнопроходной Ф20х2,8	шт.	1	
-	Шланг Ф20 армированный	М.	50	
1	Очистка полости трубопровода под давлением воздуха			
-	Труба ПЭ 100 SDR 11 – 20х2,0 техническая ГОСТ 18599–2001	М	24.5	
2	Механическое испытание полиэтиленового трубопровода:			
-	Труба ПЭ 100 SDR 11 – 20х2,0 техническая ГОСТ 18599–2001	м/стык	24.5/16	
3	Испытание полиэтиленового трубопровода на прочность и герметичность воздухом:	М	24.5	
_	Труба ПЭ 100 SDR 11 – 20x2,0, Рисп=1 МПа Рр=0,82 МПа (продолжительность испытания более – 24 ч)	М	24.5	

Взам.инв.N°											
дата								5788-3-TX.			
							Строительство полигона тверс	она твердо-бытовых отходов			
Подп.и								индустриальной зоны Казыбек бе	она		
		Изм.	Кол.уч	Лист	N док.	Подп.	Дата	Αлматинской οδ	Алматинской области		
		Разра	<b>1</b> δ.	Шушма	рченко	Buy-	02.2025		Стадия	Лист	Листов
7.		Прове	ерил	Мурта	зина	Just -	02.2025	Навес с мастерской	РΠ	1	1
ρου,		Нач.о	тдела	Мурта	зина	Just -	02.2025		FII	,	1
Инв.N°подл.										TOO	"КИТНГ"
11нВ.								Ведомость объемов работ		-	китпі Алматы
		Н.кон	троль	Глушан	нинко	665	02.2025		KITN	G	2

#### Опросный лист на кран балку 3,2 т

Наименование предприятия, организации или учреждения (Проектировщик) - *TOO «КИТНГ»* Адрес отгрузки с указанием грузополучателя - *Казахстан, станция Казыбек бек Жамбылского района* Фамилия и занимаемая должность (Проектировщик) и телефон – *Шушмарчекно Вадим, инженер ТХО,* +7 776 204 0651

Название заявки	Кран балка для навеса с мастерской
Грузоподъемность, т	3,2
Высота крана (Н), м	6
Тип крана	□ опорный однобалочный □ козловой ручной V подвесной однопролетный □ подвесной двухпролетный
Длина пролета (L), м	6
Длина пути, м	13
Тип привода на передвижение	V Ручной □ <i>Электрический</i>
Исполнение крана	V Общепромышленное
Температура эксплуатации крана	∨ om -50° ∂o +48°
Категория размещения крана	□ У1 (на улице) □ У2 (под навесом) У У3 <i>(в помещении)</i>
Тип грузозахватного органа	□ Без тали**
Дополнительные требования:	

Лисі	Наименование	Примечание
1	Общие данные	
2	План на отм. 0.000	
3	Разрез 1–1	

## Ведомость основных комплектов рабочих чертежей

Обозна чение	Наименование	Примечание
5788-9-TX	Технологические решения	
5788-9-AC	Архитектурно-строительные решения	
5788-9-K <b>Ж</b>	Конструкции железобетонные	

## Ведомость ссылочных и прилагаемых документов

Оδозначение	Наименование	Примечание
	Ссылочные документы	
CT PK 2237-2012	Весы автомобильные для статического взвешивания. Технические условия	
CT PK 2.245-2012	Весы автомобильные для статического взвешивания. Методика поверки	
	Прилагаемые документы	
5788-9-TX.CO	Спецификация оборудования, изделий и материалов	
5788-9-ТХ.ОЛ	Опросный лист по автомобильным весам	
5788-СД	Смета	

Рабочий проект соответствует требованиям действующих законодательных актов, норм и правил Республики Казахстан по взрывопожарной и экологической безопасности, по охране труда, и обеспечивает безопасную для жизни и здоровья людей эксплуатацию объектов и сооружений при соблюдении мероприятий, предусмотренных проектной документацией.

Главный инженер проекта



Байзулин М .С.

## Общие указания

Рабочий проект "Строительство полигона твердо-бытовых отходов индустриальной зоны Казыбек бек Жамбылского района Алматинской области" разработан на основании:

- задания на проектирование;
- договора N164/23 от 08.01.2024г. между Государственным учреждением "Управление энергетики и жилищнокоммунального хозяйства Алматинской области" и компанией ТОО "КИТНГ".

Проект разработан согласно действующей нормативной документации:


- CT PK 2237-2012 «Весы автомобильные для статического взвешивания. Технические условия»;
- CT PK 2.245-2012 «Весы автомобильные для статического взвешивания. Методика поверки».


Абсолютная отметка согласно генплана.(См. чертежи 5788-ГП).

Проектом предусматривается строительство автовесов, предназначенных для взвешивания транспортных средств, въезжающих на территорию полигона.

Весы, грузоподъемностью 50 тонн, предназначены для учета и контроля груза, поступающего на полигон твердо-бытовых отходов. Весы предусмотрены заводской поставки.

						5700 0 714						
						5 f88-9-1 X-	5788-9-TX-001					
						Строительство полигона тверо						
						индустриальной зоны Казыбек бек	индустриальной зоны Казыбек бек Жамбылского района					
Изм.	Кол.уч	Лист	N док.	Подп.	Дата	Αлматинской οδλ	Αлматинскоῦ οδласти					
Разраδ.		Шушмарченко		Buy-	11.2024		Стадия	Лист	Листов			
Прове	<i>₽рил</i>	Муртазина		Just -	11.2024	Автомобильные весы	РΠ	1	2			
Нач.о	тдела	Муртазина		Just -	11.2024		FII	,	ر			
ГИП		Байзулин 🧀		A	11.2024		<b>Г</b> ОО "КИТНГ"					
						Общие данные	2 1 242 274					
Н.контроль		Глушан	нинко	(6)	11.2024		KITNG 2. A/MUIII					

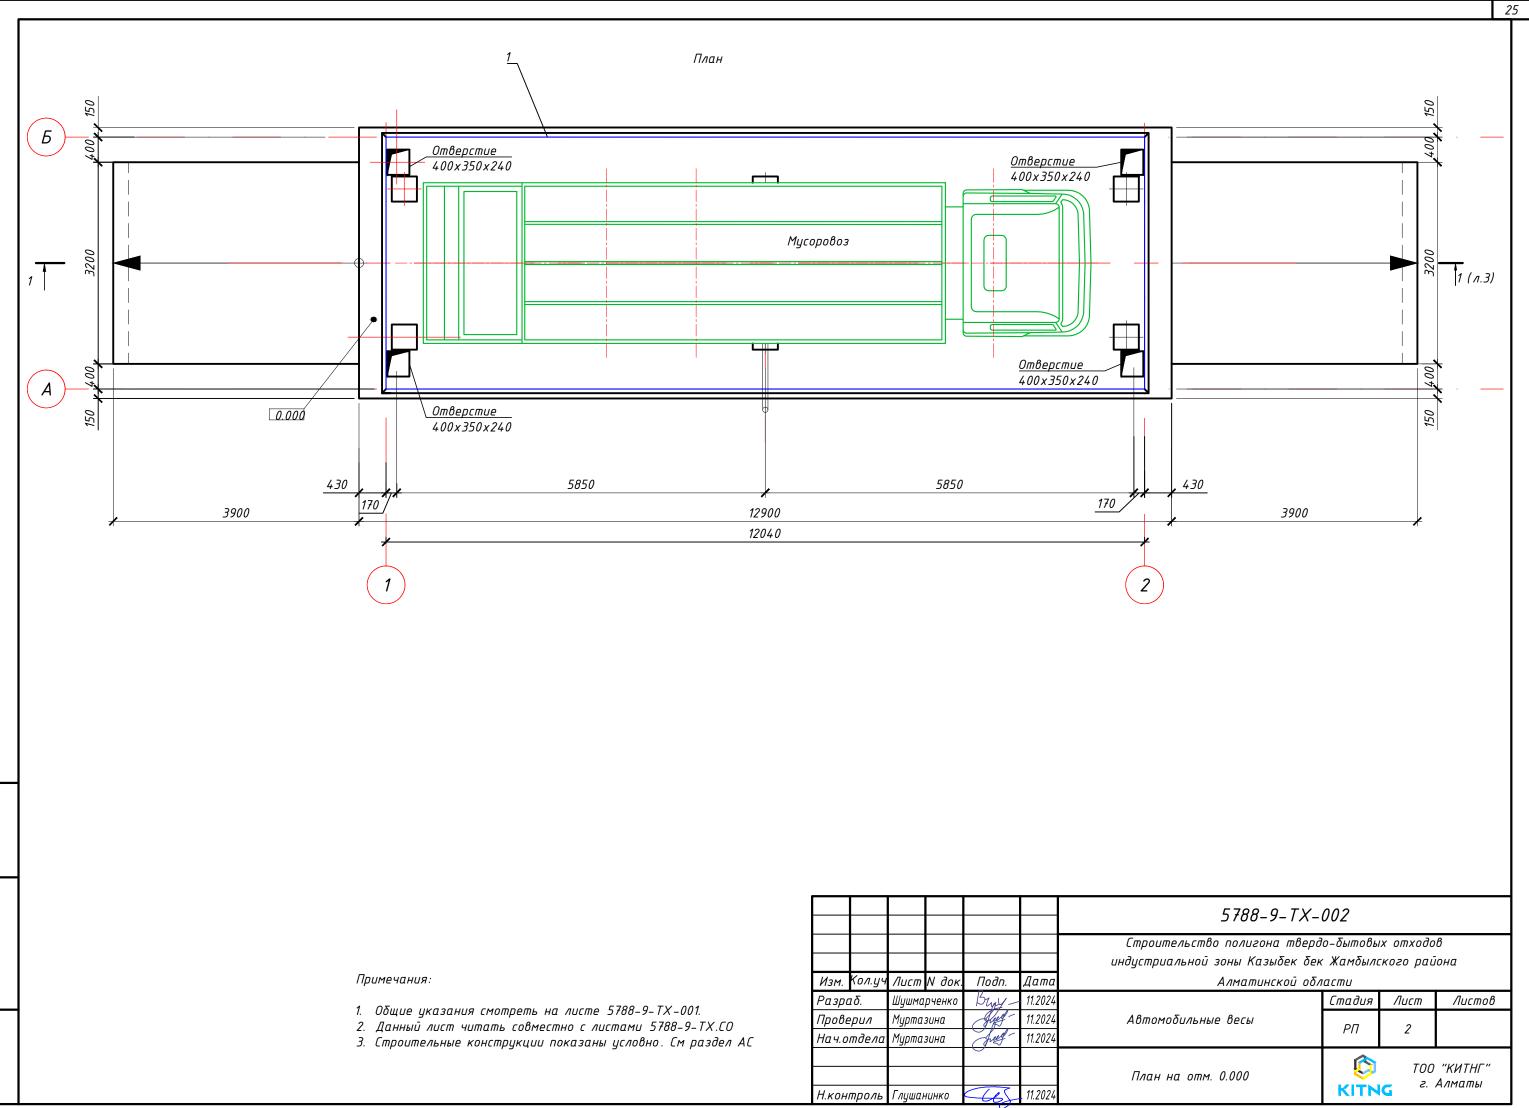

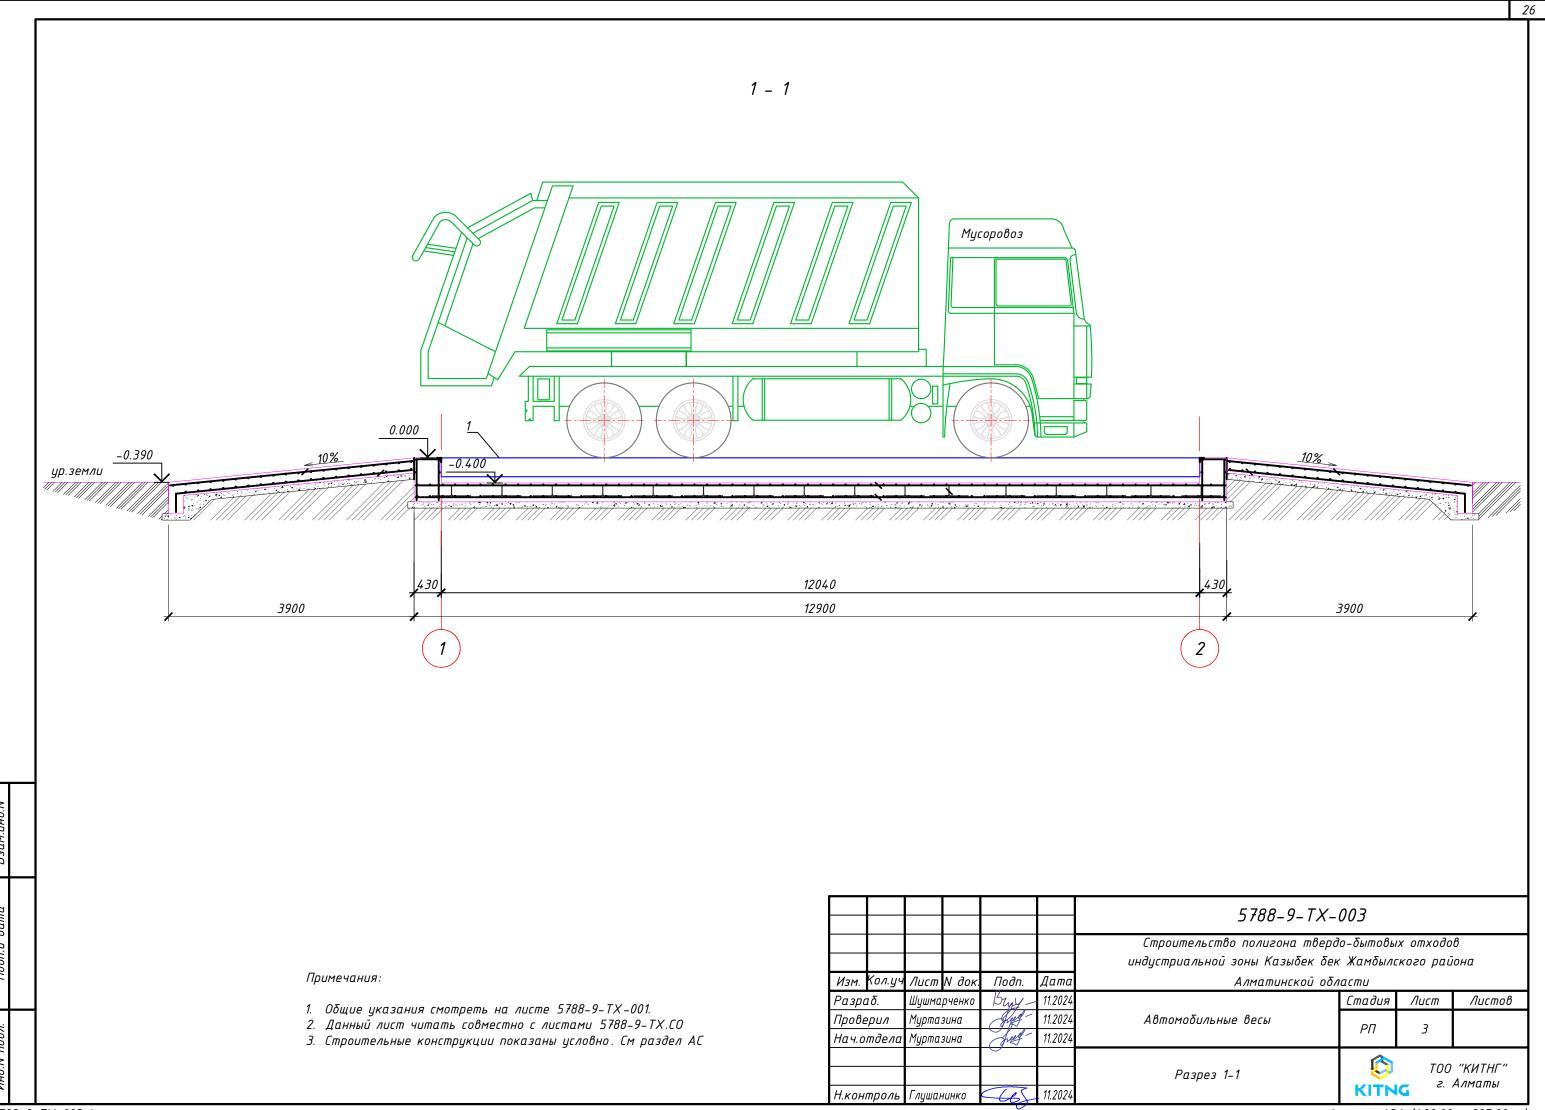

27

Поз.	Наименование и техническая характеристика	Тип, марка, обозначение документа, опросного листа	Код продукции	Поставщик	Ед. изме- ре- ния	Кол.	Масса 1 ед., кг	Приме- чание
1	Весы автомобильные			TOO"KEMEK"		компл.	1	

5788-9-TX.CO Строительство полигона твердо-бытовых отходов . индустриальной зоны Казыбек бек Жамбылского района Изм. Кол.уч Лист N док. Подп. Дата Алматинской области Buy. Разраδ. 11.2024 Лист Листов Шушмарченко Стадия 11.2024 Проверил Муртазина Автомобильные весы РΠ 11.2024 Нач.отдела Муртазина ГИП Спецификация оборудования Байзулин 11.2024 ТОО "КИТНГ" изделий и материалов г. Алматы KITNG 11.2024 Н.контроль Глушанинко

## ОПРОСНЫЙ ЛИСТ ПО АВТОМОБИЛЬНЫМ ВЕСАМ


1. СПОСОБ ВЗВЕШИВАНИЯ (ВПИСАТЬ «ДА» ИЛИ «Н	IET»)	
Взвешивание в статике		да
Взвешивание в движении		нет
<b>Направлика равацирация</b>	Одностороннее	Двустороннее
Направление взвешивания	нет	да
Специальные функции:		
Определение нагрузки на ось		да
Определение расстояния между осями		нет
Определение координаты проекции центра масс		нет
2. ИНФОРМАЦИЯ О ГРУЗЕ Дайте краткую характеристику грузов (сыпучие, жидкие в Твердые-бытовы		
3. ТИПЫ ТРАНСПОРТНЫХ СРЕДСТВ И ТЕХНОЛОГИЯ	ВЗВЕШИВАНИЯ	
	Дорожное ТС	Карьерные само-
_		свалы
Дорожные	да	нет
Максимальная масса транспортного средства, т		До 50т
Укажите модели ТС:		

Модель	Модель
1. КамАЗ, МАЗ мусоровоз КО-427-41/ КО-427-42	2. Мусоровоз IVECO Trakker 6х4, КУЗОВ GeesinkNorba
3. Mycopoвoз HUBEI CHENGLI 10-12 и 16-18 м3 CLW5110ZYST3	4. Мусоровоз с боковой загрузкой на УРАЛ NEXT (КО-440-5У)

Опишите технологические особенности процесса взвешивания:


Автомобильные весы необходимы для осуществления взвешивания транспортных средств наполненных твердо-бытовых отходов до выгрузки и после

Опишите самое маленькое и самое большое TC, которое необходимо взвешивать (расстояние между крайними осями, максимальную массу груженого TC). Если используются специальные TC, например, карьерные самосвалы, приложите эскиз со всеми геометрическими размерами (расстояние между осями, колею, габариты), укажите вес и грузоподъемность.

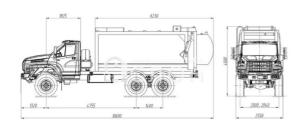

4. ДОПОЛНИТЕЛЬНАЯ ИНФОРМАЦИЯ		
	На ось	На автомобиль
Точность при взвешивании в движении	-	-
	Минимальная	Максимальная
Скорость движения при взвешивании, км/ч	-	-
Скорость движения без взвешивания (транзитная), км/ч		-
Ср. число транспортных средств, взвешиваемых за сутн	ки	42-84
Требуемая длина весов, м		11
Расстояние от весов до операторской, м		50
Возможны ли остановки при взвешивании в движении (Д	Да/Hет)	-
Установка в потенциально взрывоопасной зоне (Да/Нет	·)	-
Дополнительно: Пришлите пожалуйста эскиз предполага данными о прямолинейности и горизонтальности путей.	аемого места установки	автомобильных весов с
См. Приложение 1		
5. ДОПОЛНИТЕЛЬНЫЕ ФУНКЦИИ ВЕСОВ		
Нужна ли?. (вписать «ДА» или «НЕТ»)		
Компьютерная база данных о взвешиваемой продукции т.д.,	и печать транспортных	к накладных, отчетов и
• • • • • • • • • • • • • • • • • • • •		нет
Если да - пришлите образец бланков по каждому докуме информации.	енту и свои пожелания п	о хранению и передаче
Система автоматической идентификации номеров		нет
Система управления трафиком (светофоры, шлагбаумы	ol)	нет
Система позиционирования ТС на весах		нет
Система дозирования (погрузки)  6. ВАШИ ПОЖЕЛАНИЯ, НЕ УЧТЕННЫЕ В ДАННО	М ОПРОСНОМ ЛИСТЕ:	нет
, , ,		

## ПРИЛОЖЕНИЕ 1

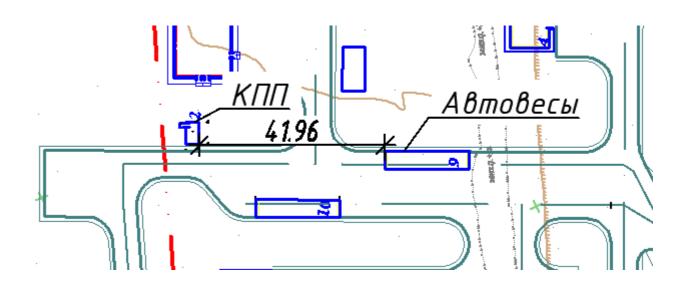

Лист	Наименование	Примечание
1	Общие данные	
2	План площадки. М 1:50	

## Ведомость основных комплектов рабочих чертежей

Обозначение	Наименование	Примечание
5788-ΓΠ	Генеральный план	
5788-13-TX	Технологические решения	
5788-13-AC	Архитектурно строительные решения	
5788-13-30M	Электроснабжение внутреннее	
5788-13-BK	Водоснабжение и канализация	

## Ведомость ссылочных и прилагаемых документов

Оδозначение	Наименование	Примечание
	Прилагаемые документы	
5788-13-TX.CO	Спецификация оборудования, изделий и материалов	
	Смета	

Рабочий проект соответствует требованиям действующих законодательных актов, норм и правил Республики Казахстан по взрывопожарной и экологической безопасности, по охране труда, и обеспечивает безопасную для жизни и здоровья людей эксплуатацию объектов и сооружений при соблюдении мероприятий, предусмотренных проектной документацией.

Главный инженер проекта



Байзулин М.С.

## Общие указания

Рабочий проект "Строительство полигона твердо-бытовых отходов индустриальной зоны Казыбек бек Жамбылского района Алматинской области" разработан на основании:

- задания на проектирование;
- договора N164/23 от 08.01.2024г. между Государственным учреждением "Управление энергетики и жилищнокоммунального хозяйства Алматинской области" и компанией ТОО "КИТНГ".

Рабочий проект разработан в соответствии с действующими нормами, правилами и стандартами:

- Правила пожарной безопасности от 21 февраля 2022.
- Правила обеспечения промышленной безопасности для опасных производственных объектов в нефтехимической, нефтеперерабатывающей отраслях, нефтебаз и автозаправочных станций от 30 декабря 2014 года № 342.

Абсолютная отметка согласно генплана.(См. чертежи 5788-ГП).

Проектируемая площадка предназначена для заправки спецтехники автотопливозаправщиком. Заправляемая техника – Вилочный погрузчик, Ковшовый погрузчик с гидрозахватом, Катки-уплотнители КМ-305, Фронтальный погрузчик SEM636D, Автосамосвал КамАЗ-6520, Экскаватор, предназначенные для работы на полигоне ТБО.

Заправка топливом спецтехники производится в следующем порядке:

- 1. Автотопливозаправщик приезжает и останавливается на специально выделенном для него месте. Двигатель глушится.
- 2. Спереди и сзади топливозаправщика устанавливаются временные ограждения.
- . Топливозаправщик визуально осматривается на герметичность.
- 4. Заземляющий проводник автотопливозаправщика присоединяется к заземляющему устройству плошадки.
- 5. Заправляемая техника приезжает и останавливается на специально выделенном для нее месте . Двигатель глушится.


Для ограничения подъезда заправляемой техники к автополивозаправщику предусматриваются отбойники.

#### Первичные средства пожаротушения

В соответствии с правилами "Правила пожарной безопасности" от 21 февраля 2022г. площадка заправки спецтехники при вводе в эксплуатацию оборудуется пожарным щитом ЩП –В, в состав которого входят следующие первичные средства пожаротушения:

- огнетушитель воздушно-пенный ОВП-10 2 шт.;
- огнетушитель порошковый ОП -10 1шт.;
- огнетушитель порошковый ОП –5 2 шт.;
- лом 1шт.;
- ведро  *1шт.*;
- противопожарное полотно, грубошерстная ткань или войлок 2х1,5м 1 шт.;
- лопата штыковая 1 шт.;
- лопата совковая 1 шт.;
- ящик с песком 1 шт.

						5788-13-TX-001					
						Строительство полигона тверд					
						индустриальной зоны Казыбек бен	к Жамбыли	кого рай	іона		
Изм	. Кол.уч	Лист	N док.	Подп.	Дата	Алматинской области					
Разр	σαδ.			ūтанова <b>Ану</b> 12.2024			Стадия	Лист	Листов		
Пров	Верил			Just -	12.2024	Площадка для передвижной АЗС	РΠ	1	2		
Нач.	отдела			Just -	12.2024		7 77	,			
ГИП		Байзулин		Байзулин <i>Л</i> Д 12.2024			T00 "KUTUE"				
						Общие данные		ТОО "КИТНГ" г. Алматы			
Н.ко	нтроль	Глушан	нинко	665	12.2024		KITNG 2. Almullisi				

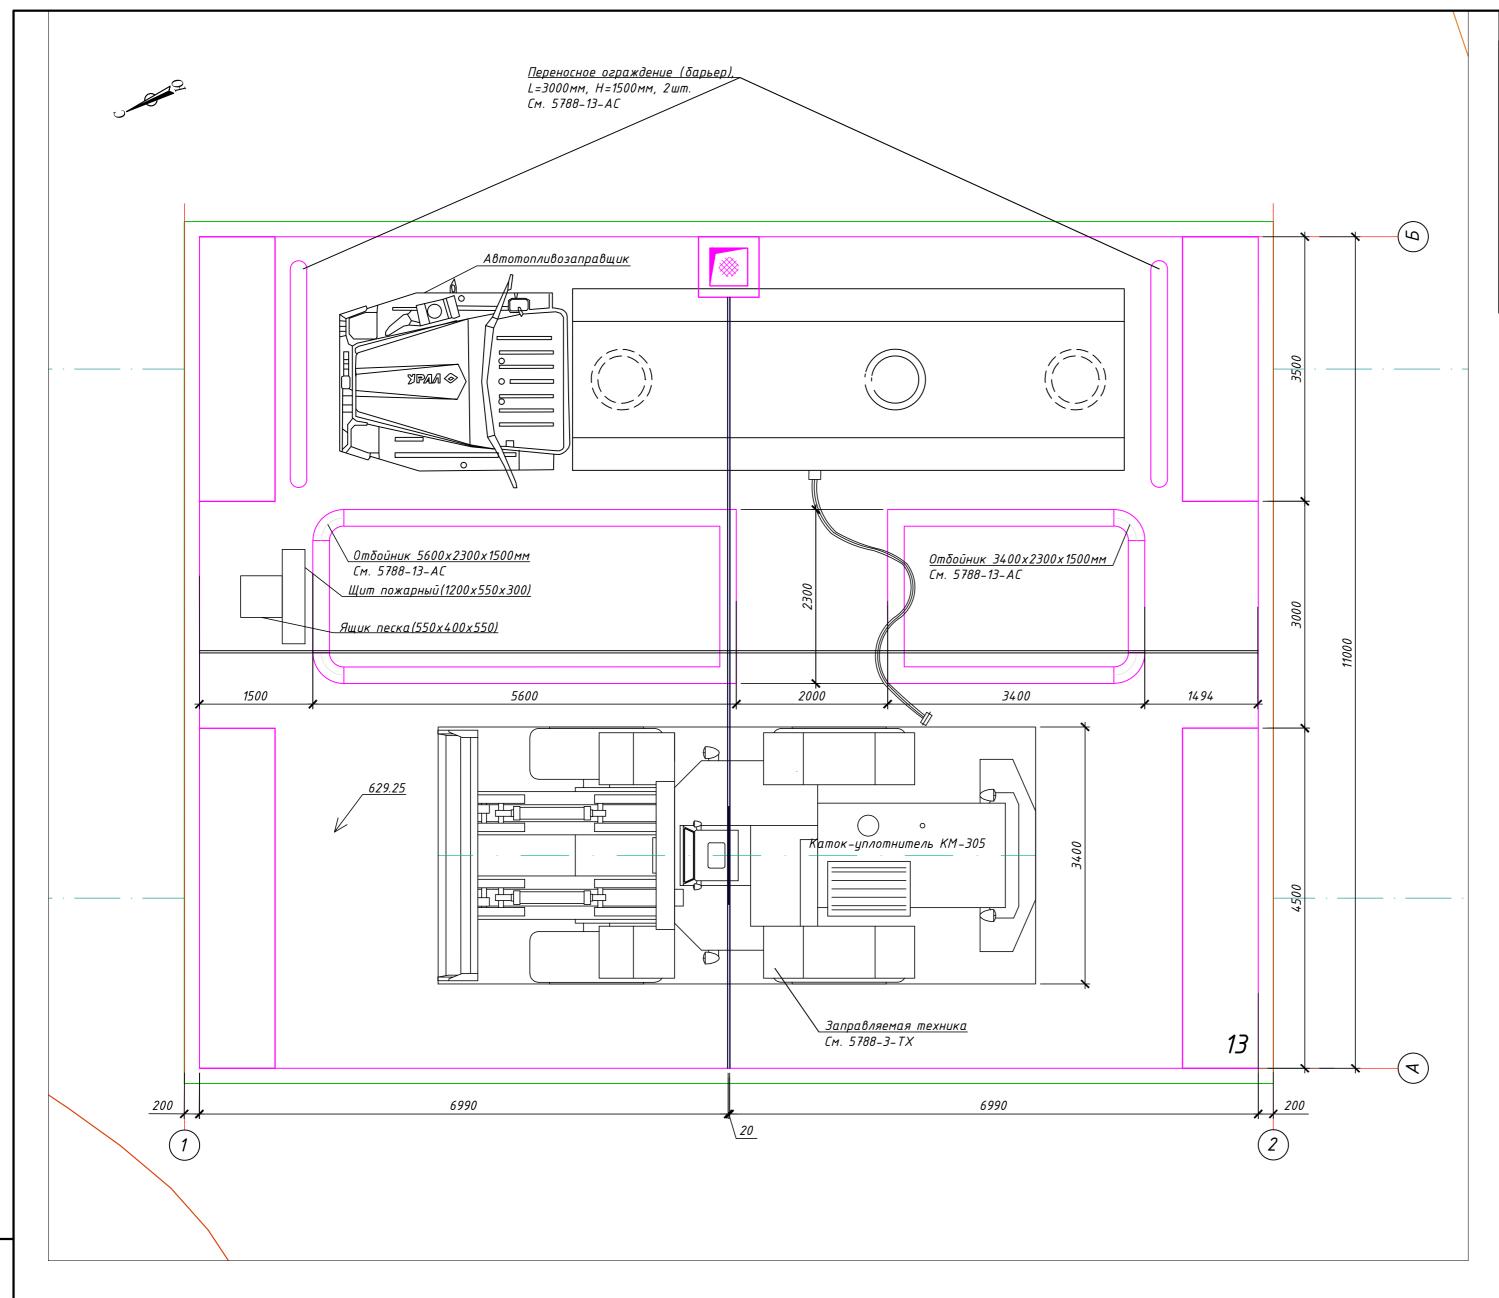

				32				
Перечень спец.техники								
Nº	Спец. техника	Габариты (ДхШхВ)	Вес,кг					
1	Каток-уплотнитель КМ-305	7900x3400x3600	23500					
2	Автосамосвал КамАЗ-6520	7830x2550x3070	14500					
3	Фронтальный погрузчик SEM636D	74 <i>22×2354×3182</i>	10133					
4	Вилочный погрузчик	3317 x 1160 x 2070	3510					
5	Ковшовый погрузчик с гидрозахватом							
6	Экскаватор SANY SY155W	7690x2490x3200	13500					
7	Автозаправщик Урал-4320-1912-41	9300x2500x3300	19100					

- 1. Общие указания смотреть на листе 1. 2. Данный лист смотреть совместно с листами 5788–13–ТХ.СО и комплектом
- 3. Строительные конструкции показаны условно, см. чертежи марки АС. 4. Заземляющее устройство и молниезащиту см. чертежи ЭОМ.

						5788-13-TX-002					
						Строительство полигона твердо-бытовых отходов индустриальной зоны Казыбек бек Жамбылского района					
Изм.	Кол.уч	Лист	N док.	Подп.	Дата	Алматинской области					
Разра	аδ. Байтанова		Ba Auf. 12.2024			Стадия	Лист	Листов			
Прове		<del></del>		9 // 12:202	12.2024	Площадка для передвижной АЗС	РΠ	2			
Нач.о	тдела	Муртазина		July	12.2024		igwdown				
						План площадки. М 1:50	тоо "кит г. Алмал				
Н.кон	троль	Глушан	инко	665	12.2024		KITNG 2. A/MUIIIB				

Поз.	Наименование и техническая характеристика	Тип, марка, обозначение документа, опросного листа	Код продукции	Поставщик	Ед. изме- ре- ния	Кол.	Масса 1 ед., кг	Приме- чание
	Пожарный щит ЩП-В в составе:				компл.	1		
-	огнетушитель воздушно-пенный ОВП-10	СТ РК ГОСТ Р 51057-2005	248-305-0409		шт.	2	14,5	
-	огнетушитель порошковый ОП –10	СТ РК ГОСТ Р 51057-2005	248-305-0106		шт.	1	9	
-	огнетушитель порошковый ОП –5	СТ РК ГОСТ Р 51057-2005	248-305-0104		шт.	2	4	
-	пожарный щит закрытого типа			ИП"Global Security kz"	шт.	1	5	
-	лом			ИП"Global Security kz"	шт.	1	3	
-	ведро			ИП"Global Security kz"	шт.	1	1	
_	противопожарное полотно, грубошерстная ткань или войлок 2х1,5м			ИП"Global Security kz"	шт.	1	1,1	Закуп в период эксплуатации
-	лопата штыковая			ИП"Global Security kz"	шт.	1	1,9	_
-	лопата совковая			ИП"Global Security kz"	шт.	1	2	
-	ящик с песком			ИП"Global Security kz"	шт.	1	22	

Взам.													
ата				F						5788-13-TX	Χ. C O		
Подп.и дата										Строительство полигона твер индустриальной зоны Казыбек б	ек Жамбыл		
					Изм. Кол.				Дата	Алматинской об	-	<i>0</i> =	7
V.	1			Г	Разраб. Проверил		азина	Just -	12.2024 12.2024	Площадка для передвижной АЗС	Стадия РП	Лист	Листов 1
l°nod					Нач.отде	ла Мурт	азина	Just-	12.2024				
Инв.№подл.			<u> </u>	Н.контроль		Глушанинко		12.2024	Спецификация оборудования, изделий и материалов			"КИТНГ" Алматы	

Лист	Наименование	Примечание						
1	Общие данные							
2	План с расстановкой оборудования							
3	Разрезы 1–1, 2–2							

## Ведомость основных комплектов рабочих чертежей

Обозна чение	Наименование	Примечание
5788-19-TX	Технологические решения	
5788-19-KM	Конструкции металлические	
5788-19-30M	Сортировочный комплекс	
5803-19-AP	Архитектурные решения	
5803-19-KX	Конструкции железобетонные	
5803-19-BK	Водоснабжение и канализация	
5803-19-0B	Отопление, вентиляция и кондиционирование	

## Ведомость ссылочных и прилагаемых документов

	Оδозначение	Наименование	Примечание		
		Ссылочные документы			
	CT PK 3696-2020	Полигоны для твердо-бытовых отходов малой мощности. Требования			
		Прилагаемые документы			
	5788-19-TX.CO	Спецификация оборудования, изделий и материалов	на 3-х листах		
	5803-19-ТХ.ОЛ	Опросной лист на сортировочный комплекс производительностью 100 000 тонн в год			
725	5788-СД	Смета			

Рабочий проект соответствует требованиям действующих законодательных актов, норм и правил Республики Казахстан по взрывопожарной и экологической безопасности, по охране труда, и обеспечивает безопасную для жизни и здоровья людей эксплуатацию объектов и сооружений при соблюдении мероприятий, предусмотренных проектной документацией.

Главный инженер проекта

Байзулин М .С.

## Общие указания

Рабочий проект "Строительство полигона твердо-бытовых отходов индустриальной зоны Казыбек бек Жамбылского района Алматинской области" разработан на основании:

- задания на проектирование;
- договора N164/23 от 08.01.2024г. между Государственным учреждением "Управление энергетики и жилищнокоммунального хозяйства Алматинской области" и компанией ТОО "КИТНГ".

Проектом предусмотрен сортировочный комплекс производительностью 75 000 тонн в год.

Абсолютная отметка согласно генплана.(См. чертежи 5788-ГП).

Сортировочный комплекс предназначен для сортировки мусора и выделения полезных фракций из общей массы твердых бытовых отходов для их дальнейшего использования в качестве вторичного сыпья

Сортировочный комплекс включает в себя:

- конвейер приемный цепной AM -KЦ-Z1;
- листы закрытия приямка;
- утеплённая сортировочная платформа (предварительная сортировка) 6 постов;
- эстакада платформы предварительной сортировки на 6 постов;
- ленточный конвейер предварительной сортировки на 6 постов;
- сепаратора-грохот барабанного типа АМ СГБТ-2-6;
- перегрузочный конвейер № 1 L = 6000 мм;
- перегрузочный конвейер № 2 12000 мм;
- утепленная платформа основной сортировки на 16 постов;
- эстакада сортировочной платформы основной сортировки на 16 постов;
- ленточный конвейер основной сортировки на 16 постов;
- магнитный сепаратор;
- эстакада магнитного сепаратора;
- перегрузочный конвейер № 3 12000 мм;
- реверсивный конвейер;
- шкаф-управления комплексом;
- перфоратор ПЭТ бутылок;
- гидравлический пресс ЭКО-40.

Сортировочный комплекс располагается в здании. Здание поделено на две зоны, зона А и зона Б. В зону А твердые бытовые отходы (ТБО) доставляются спецтранспортом (мусоровоз), предварительно проходящим взвешивание и измерение радиационного фона.

Выгрузка ТБО происходит возле приемного цепного конвейера в зоне А. Перед подачей ТБО на конвейер производится отбор крупногабаритных изделий, которые могут затормозить работу самого конвейера или дальнейших участков линии сортировки ТБО, что может привести к временной остановке всего сортировочного комплекса. После отделения габаритных отходов, остальная часть подается в приямок подающего цепного конвейера. Данная работа выполняется гусеничным мини-экскаватором с грейферным захватом.

С приемного цепного конвейера ТБО подаются на предварительную сортировку в утепленную кабину на 6 постов, где установлен ленточный конвейер предварительной сортировки, где отбирают картон, стекло, ветошь.

После предварительной сортировки оставшиеся на конвейере ТБО подаются во вращающийся сепаратор-грохот барабанного типа установленный на платформе. В грохоте производиться разрыв полиэтиленовых пакетов и через боковую стенку производиться отсев мелкого органического мусора, который падает на перегрузочный конвейер и далее посредством хвостового перегрузочного конвейера, отводится в сторону к соответствующему бункеру в середине данного конвейера смонтирован магнитный сепаратор.

Остальной мусор выходит с торца грохота и попадает на утепленную платформу основной сортировки (20 постов) смонтированную на эстакаде.

34

Внутри утеплённой платформы установлен ленточный конвейер основной сортировки, в конце которого смонтирован магнитный сепаратор на эстакаде. Все, что отловил магнитный сепаратор, попадает в бункер для сбора металла.

Все, что прошло мимо магнитного сепаратора, попадает на хвостовой перегрузочный конвейер, а с него-на реверсивный отводящий конвейер, далее-в бункера сброса неотсортированных хвостов.

Рабочие, стоя у ленточного конвейера основной сортировки, отбирают определенные материалы пригодные для вторичной переработки и сбрасывают через люки в соответствующие корзины. Далее отсортированное сырье попадает в приемную часть цепного конвейера. С конвейера материалы поступают в установленный на эстакаде автоматический пресс -компактор.

В данном прессе материалы пригодные для вторичной переработки (картон, макулатура, полистирол, алюминий, ПЭТ, ПНД, ПВД и т.д.) спессовываются и автоматически перевязываются проволокой в плотные кипы весом от 300 до 1000 кг. Такие кипы позволяют сократить расходы на дальнейшую транспортировку, а также использовать складские помещения меньшей площади.

### Указания по монтажу

Транспортировку, монтаж и испытание оборудования производить в соответствии с требованиями, приведенными в технических паспортах, инструкциях, чертежах заводов-изготовителей.


Разбивку болтовых соединений в фундаментах под оборудование выполнить после получения оборудования.

## Противопожарные мероприятия


в соответствии с "правилами пожарной безопасности" от 21 февраля 2022, №55 проектируемые сооружения при вводе в эксплуатацию оснащаются следующими видами первичных средств пожаротушения:

- огнетушитель пенный ОВП –10 4 шт;
- огнетушитель порошковый ОП -10 2 шт;
- огнетишитель воздишно-эмильсионный OBЭ-3 2 шт;
- огнетушитель углекислотный 09-5 4 шт.

	_													
						5788-19-TX-	5788-19-TX-001							
						Строительство полигона твердо-бытовых отходов индустриальной зоны Казыбек бек Жамбылского района								
Изм.	Кол.уч	Лист	N док.	Подп.	Дата	Αлмαπυнсκοῦ οδλ	Αлматинскоῦ οδласти							
Разр	αδ.	Шушмарченко		Buy-	01.2025		Стадия	Лист	Листов					
Пров	ерил	Черезов		Just -	01.2025	Сортировочный комплекс	РΠ	1	2					
Нач.отдела		Муртазина		D. Ceps	<i>91.2</i> 025		FII	,	ر					
ГИП		Байзулин		01.2025			<b>(3)</b>							
					·	Общие данные		2	"КИТНГ" Алматы					
Нкон	Нконтоль		Глишпнинко (2		01 2025		KITNG							

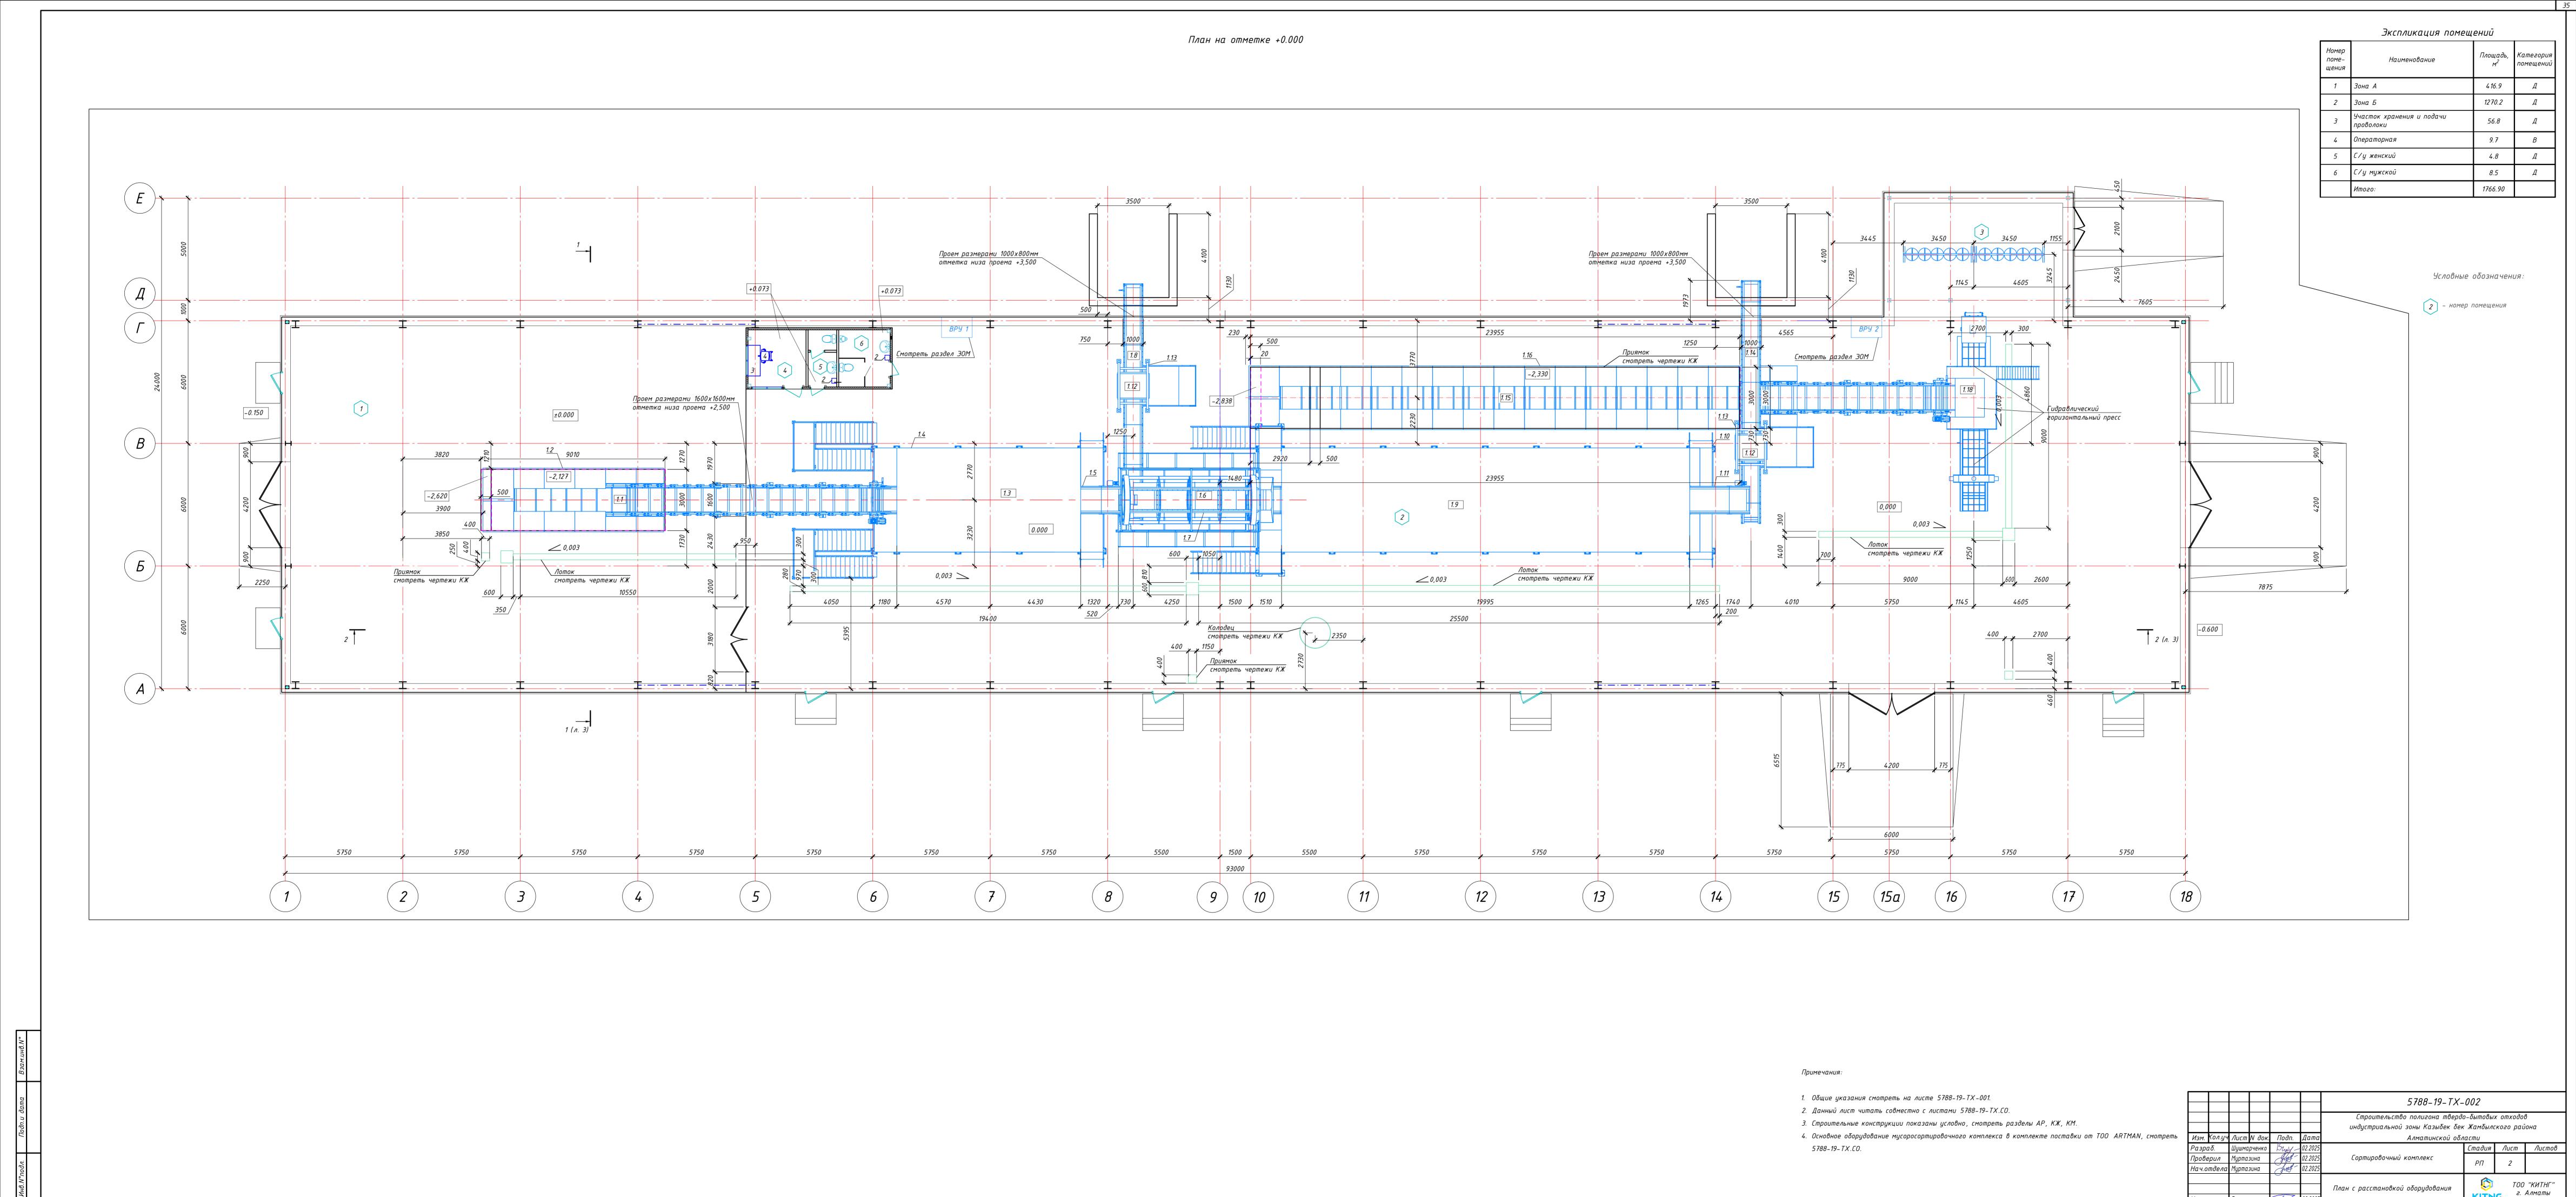

Формат А2 х 3 (1261.00 х 594.00мм)

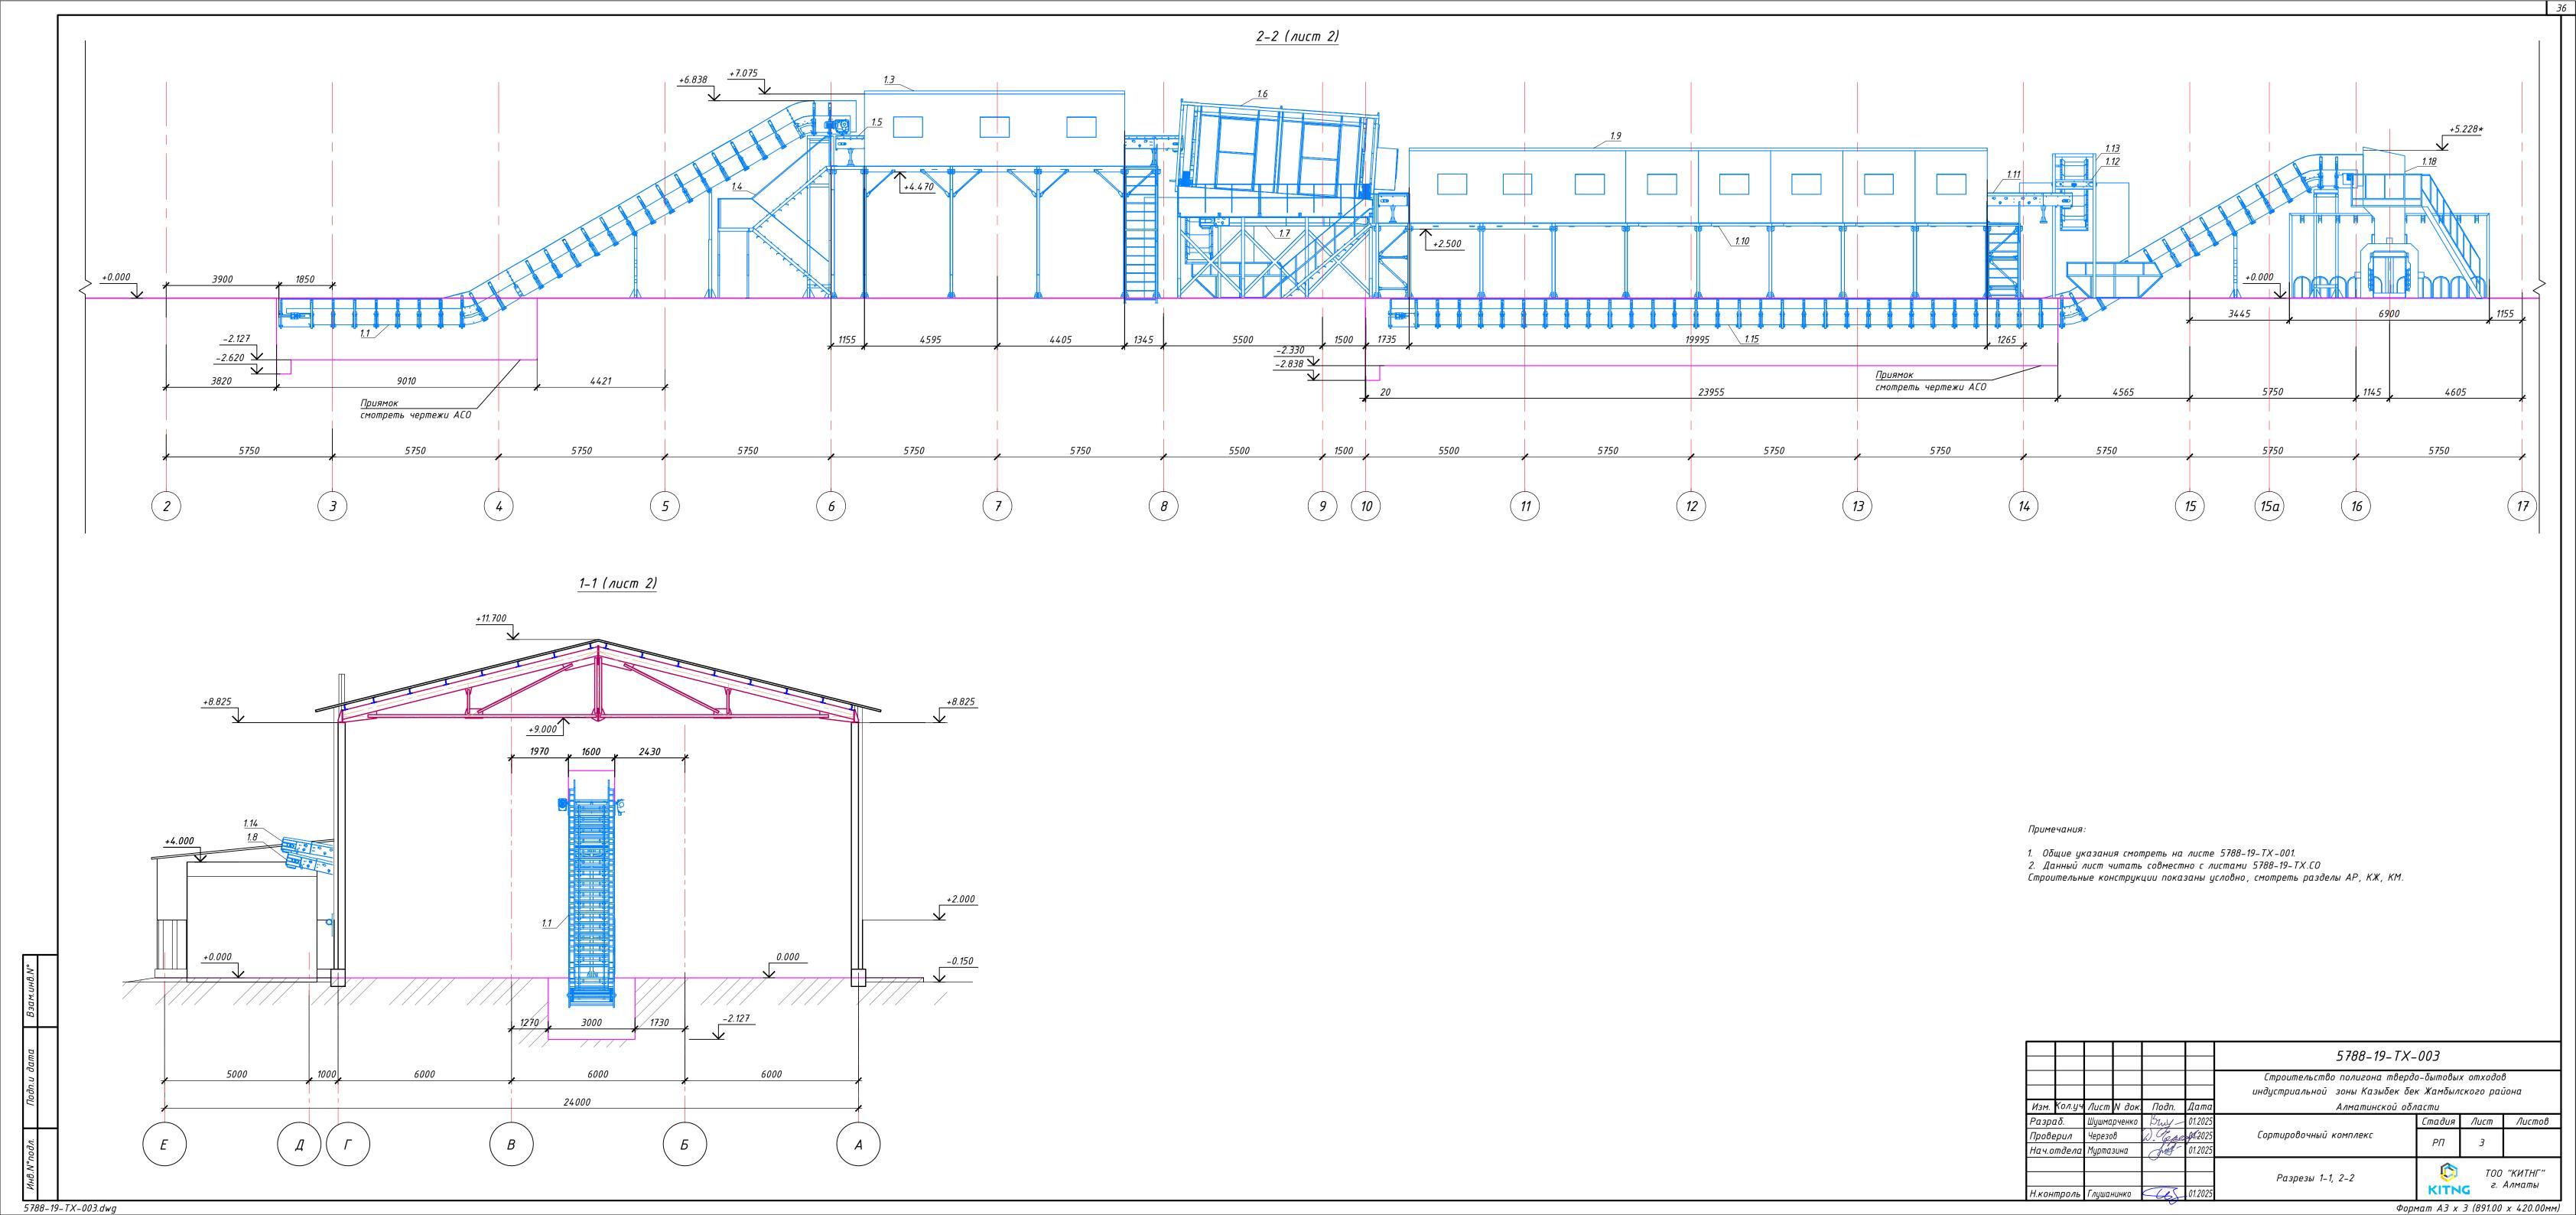

Поз.	Наименование и техническая характеристика	Тип, марка, обозначение документа, опросного листа	Код продукции	Поставщик	Ед. изме- ре- ния	Кол.	Масса 1 ед., кг	Приме- чание
1	Мусоросортировочный комплекс, в комплект поставки входит:				компл.			
1.1	Конвейер приемный цепной АМ –КЦ – Z1, Z – образный цепной конвейер приемный АМ – KЦ – Z1 для подачи ТБО. Угол наклона 30°. Габаритная длина конвейера: 18 750 мм. Ширина ленты 1200 мм. Высота от пола 5100 мм. Общая толщина ленты до 8 мм. Мощность привода 7,5 кВт. Тип ленты — многослойная резинотканевая с металлическими удерживающими сменными L — образными лопатками. Модульная усиленная рама.	АМ-КЦ-Z1			шт.	1	5500	
1.2	Лист 10х1500х3000 мм				шт.	5		Листы закрытия приямка
1.3	Утеплённая сортировочная платформа 6 постов (9100x5000x2500 мм) в составе: Стеновая сэндвич панель 80 мм, кровельная сэндвич панель 80 мм; Системы приточно-вытяжной вентиляции, отопления помещения; Системы обеззараживания, освещения помещения.			TOO ARTMAN	шт.	1	1820	
1.4	Эстакада платформы предварительной сортировки (11300x5000x4300 мм), металлоконструкции, опоры, защитные ограждения. Входная группа, 2 маршевые и 2 пожарные лестницы; Бункера сброса с затвором шиберного типа 800x600x1000 мм.				шт.	1	1700	
1.5	Ленточный конвейер предварительной сортировки на 6 постов (для предварительной сортировки ТБО). Длина конвейера: 12000 мм. Мощность электропривода 4 кВт. Ширина ленты 1200 мм. Тип ленты — гладкая трехслойная, резинотканевая. Общая толщина ленты до 8 мм. (С учетом стоимости всех необходимых металлоконструкций и опор)				шт.	1	1500	

Взам.инв.N°													
Подп.и дата										5788—19—Т. Строительство полигона твер индустриальной зоны Казыбек б	до-бытовы.		
7//					Изм.	Кол.уч	Лист N да	к. Подп.	Дата	Алматинской о	δλαςπυ		
Ш	_				Разр		Шушмарченк				Стадия	Лист	Лисі
одл.					Пров Нач.		Черезов Муртазина	W. Cop	94. <u>2</u> 025 01.2025	Сортировочный комплекс	РП	1	3
Инв.№подл.					ГИП		Байзулин	M	01.2025	изделий и материалов	<b>©</b>	T01	0 "КИТН . Алматі
					Н.ког	чтроль	Глушанинко	665	01.2025		KITN	G	

Листов

3

ТОО "КИТНГ"

г. Алматы

#### Опросный лист на сортировочный комплекс производительностью 75 000 тонн в год

Наименование предприятия, организации или учреждения (Проектировщик) - *TOO «КИТНГ»* Адрес отгрузки с указанием грузополучателя — *Казахстан станция, Казыбек бек Жамбылского района Алматинской области* 

Фамилия и занимаемая должность (Проектировщик) и телефон –  $\underline{\underline{H}}$ ушмарченко В.Д., Инженер ТХО, +7 776 204 06 51

Производительность тонн в год	75 000 тонн в год
Климатические исполнения	У2 (под навесом)
Вид отходов	Твердо-бытовые отходы
Количество рабочих дней в году	365
Температура эксплуатации	om -45° do +46°
Расположение комплекса	Казыбек бек Жамбылского района Алматинской области
Режим работы комплекса, смен/день	2 смены

#### Дополнительные требования:

В прессе материалы пригодные для вторичной переработки (такие как: картон, макулатура, полистирол, алюминий, ПЭТ, ПНД, ПВД и т.д.) спрессовывается и автоматически перевязывается проволокой в плотные кипы весом от 300 до 1000 кг.