"KITNG" ЖШС

Қазақстан Республикасы, 050061, Алматы қаласы, Райымбек даңғылы, 348/1 үй, тұрғын емес бөлме №2, Тел.: +7 (727) 266 65 30, info@kitng.kz, www.kitng.kz



TOO "KUTHF"

Республика Казахстан, 050061, г. Алматы, проспект Раūымбек, дом 348/1, нежилое помещение №2

Тел.: +7 (727) 266 65 30, info@kitng.kz, www.kitng.kz

Государственная лицензия № 000337

Строительство полигона ТБО с сортировочной линией в г. Конаев Алматинской области

РАБОЧИЙ ПРОЕКТ

ЧЕРТЕЖИ И СПЕЦИФИКАЦИИ

КПП с участком радиационного контроля Архитектурно-строительные решения 5803-2-AC

> Том 5 Альбом 5

"KITNG" ЖШС

Қазақстан Республикасы, 050061, Алматы қаласы, Райымбек даңғылы, 348/1 үй, тұрғын емес бөлме №2, Тел.: +7 (727) 266 65 30, info@kitng.kz, www.kitng.kz



TOO "ΚΝΤΗΓ"

Pospyδανκα Καρανεπαν 050061 2

Республика Казахстан, 050061, г. Алматы, проспект Райымбек, дом 348/1, нежилое помещение №2

Тел.: +7 (727) 266 65 30, info@kitng.kz, www.kitng.kz

Государственная лицензия № 000337

Строительство полигона ТБО с сортировочной линией в г. Конаев Алматинской области

РАБОЧИЙ ПРОЕКТ

ЧЕРТЕЖИ И СПЕЦИФИКАЦИИ

КПП с участком радиационного контроля Архитектурно-строительные решения 5803-2-AC

> Том 5 Альбом 5

Генеральный директор

Главный инженер проекта

Bent

Бельгимбаев А.Б.



Бунакова И.Д.

Ведомость рабочих чертежей основного комплекта марки "АС"

Лист	Наименование	Примечание
1	Общие данные	
2	План на отм. 0,000. Разрез 1-1	
3	Фасады	
4	Схема расположения фундаментов, опор, фундаментной плиты КПП с участком радиационного контроля. Фундаментная плита Фм 1. Армирование.	

Ведомость ссылочных и прилагаемых документов

Обозна чение	Наименование	Примечание
	Ссылочные документы	
1.400-15, вып.0	Унифицированные закладные изделия железобетонных конструкций для крепления технологических коммуникаций и устройств	

Перечень работ, требующий составления актов освидетельствования скрытых работ

25	№ n/n	Наименование	Примечание
01.		1.Земляные работы	
N	1	Освидетельствование качества грунтов основания фундаментов.	
12	2	Устройство подготовки под фундаменты с геодезической проверкой правильности	
	2	заложения.	
a		2.Бетонные и железобетонные конструкции монолитные	
Урунδаева	1	Устройство опалубки конструкций с инструментальной проверкой отметок и осей .	
γ,	2	Соответствие сварки (качество сварных швов,длина и толщина швов).	
4 OB	3	Антикоррозионная защита закладных элементов.	
Раздел	4	Устройство фундаментов с геодезической проверкой отметок.	
	5	Устройство боковой гидроизоляции фундаментов.	
	6	Устройство обратной засыпки котлованов и траншей.	

Основные строительные показатели

Площадь застройки $-17.6m^2$ Строительный объем $-56.32m^3$

 $O\delta$ щая площадь — $14.92 \,\mathrm{m}^2$

Рабочий проект соответствует требованиям действующих законодательных актов, норм и правил Республики Казахстан по взрывопожарной и экологической безопасности, по охране труда и обеспечивает безопасную для жизни и здоровья людей эксплуатацию объектов и сооружений при соблюдении мероприятий предусмотренных проектной документацией

Главный инженер проекта

67


Бунакова И . Д.

Общие цказания

- 1. Рабочие чертежи марки "АС" разработаны на основании:
- рабочего задания на проектирование главного инженера проекта;
- отчета об инженерно-геологических изысканиях.
- 2. За условную отметку 0,000 принята отметка чистого пола, абсолютную отметку см. раздел ГП
- 3. Условия площадки строительства и эксплуатации следующие:
- Климатический район площадки строительства по СП РК 2.04-01-2017 III В;
- Вес снегового покрова для I географического района по СП РК EN 1991-1-3.2004-2011 0,8 (80) кПа (кг/м²);
- Скоростной напор ветра для IV географического района по СП PK EN 1991–1-4.2005–2011 0,77 (77) «Па (кг/м²)·
- Температура воздуха наиболее холодной пятидневки -минус 23.3°С (обеспеченностью 0,98), минус 20.1°С (обеспеченностью 0,92).
- Сейсмичность района строительства по ОСЗ-24% 8 баллов, по ОСЗ-224% 9 баллов, категория грунтов по сейсмическим свойствам II. Значения пикового расчетного ускорения ад (в долях д) 0.256, расчетного вертикального пикового ускорения аду (в долях д) 0.1792;
- уровень ответственности сооружения I;
- коэффициент надежности по назначению 0,95;
- 4. Отчет по инженерно-геологическим изысканиям по объекту: «Строительство полигона ТБО с сортировочной линией в г.Конаев Алматинской области», выполнялись на основании Договора №Тор/008-2025 от «12» февраля 2025 г. с ТОО «КИТНГ» и в соответствии с техническим заданием на выполнение инженерно-геологических изысканий для разработки рабочего проекта.
- 5. Все боковые поверхности ж/бетонных конструкций, соприкасающихся с грунтом, обмазать горячим битумом за 2 раза по грунтовке на основе битума БН 90/10.
- 6. В случае обнаружения в основании грунтов, отличных от принятых в проекте, следует поставить в известность авторов проекта для принятия соответствующих решений.
- 7. При работе по устройству оснований и фундаментов необходимо руководствоваться п. п. 13.1...13.4.10 СН РК 5.01-02-2013.
- 8. Производство, монтаж и приемку работ выполнять в соответствии с рабочими чертежами и указаниями СН РК 5.01-01-2013 "Земляные сооружения, основания и фундаменты" и СН РК 5.03-07-2013 "Несущие и ограждающие конструкции". Работы вести в соответствии с проектом производства работ согласно требованиям СН РК 1.03-00-2022 "Строительное производство. Организация строительства предприятий, зданий и сооружений", с соблюдением требований СН РК 1.03-05-2011 "Охрана труда и техника безопасности в строительстве".
- 9. Вокруг здания выполнить отмостку шириной 1000 мм из бетона толщиной 100 мм по уплотненному грунту толщиной 100 мм.

						5803-2-AC-001						
Изм.	Кол.уч.	Лист	N док.	Подп.	Дата	Строительство полигона ТБО с с в г. Конаев Алматинск			ueū			
Разр	аδ.	Джуну	τοβα	GHT 1	01.2025		Стадия	Лист	Листов			
Пров	ерил	Придви	ІЖКИН	Spend 1	01.2025	КПП с участком	РΠ	1	,			
Нач.с	отдела	Придви	ІЖКИН	Times	01.2025	радиационного контроля	FII	,	4			
ГИП	 		ва	Land	01.2025			T00	"!Z!AT!!["			
				7		Общие данные		_	"КИТНГ" Алматы			
Н.кон	троль	Глушан	нинко	665	01.2025		KITN	ig °.	, , , , , , , , , , , , , , , , , , , ,			

План КПП на отм. 0,000

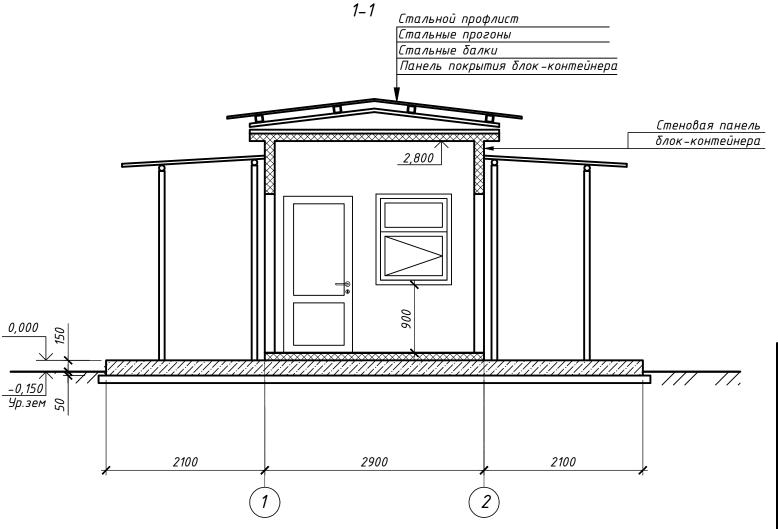



Экспликация помещений


Номер поме- щения	Наименование	Площадь м	Кат. помеще- ния
1	Проходная (Вестибюль)	4.0	"Д"
2	Комната охраны	4.42	"Д"
3	Комната отдыха	5.0	"Д"
4	Санузел	1.5	


- 1. Общие указания см. лист 1
- 2. КПП выполнен из блока-контейнера в полной заводской готовновти

						5803-2-AC-002				
Изм.	Кол.уч.	Лист	N док.	Подп <u>.</u>	Дата	Строительство полигона ТБО с с в г. Конаев Алматинск			ueū	
Разр	аδ.	Джунус	гова	GAT	01.25		Стадия	Лист	Листов	
Пров Нач.с	ерил отдела	Придви Придви		75	01.25 01.25	КПП с участком радиационного контроля	РП	2		
Н.контроль		Глушан	нинко	(6)	01.25	План на отм. 0.000. Разрез 1–1	KITN	_	"КИТНГ" Алматы	

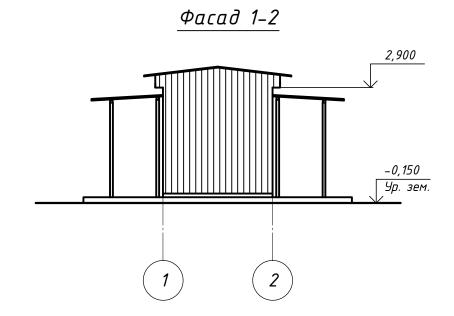

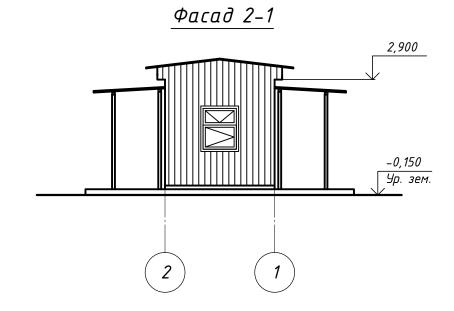

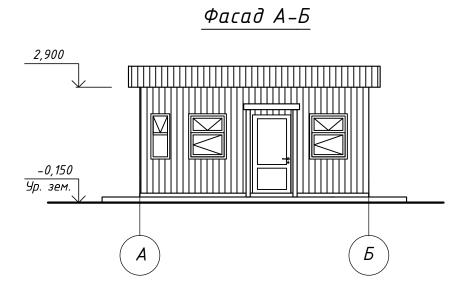


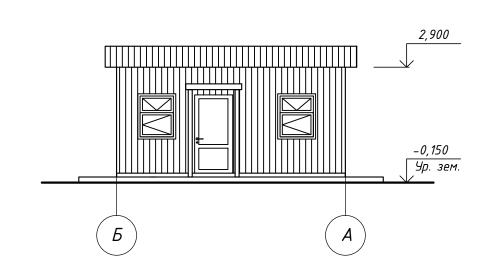


Фасад Б-А

						5803-2-AC-	003		
Изм.	Кол.уч.	Лист	N док.	Подп.	Дата	Строительство полигона ТБО с с в г.Конаев Алматинско			ueū
Разр	аδ.	Джунус	гова	GAF.	01.25		Стадия	Лист	Листов
Пров Нач.с	ерил отдела	Придви Придви		Timb	01.25 01.25	КПП с участком радиационного контроля	РП	3	
Нкон	IMDO/IL	Γηιιιιαι	חווואט		01 25	Фасады	KITN		"КИТНГ" Алматы

Схема расположения фундаментов, опор, фундаментной плиты КПП с участком радиационного контроля

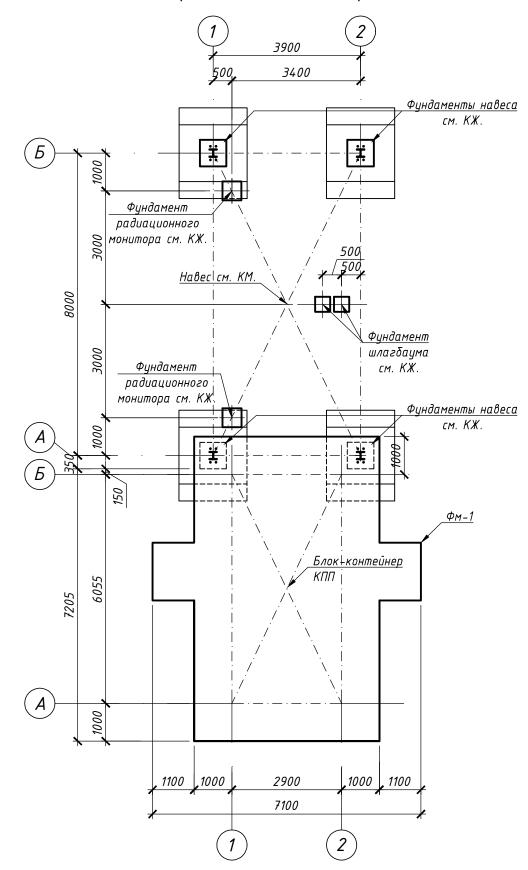



Принципиальный узел опирания блок-модуля на фундаментную плиту

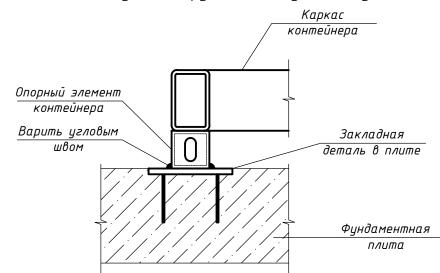


5803-2-AC-004.dwg

Армирование фундаментной плиты Фм 1

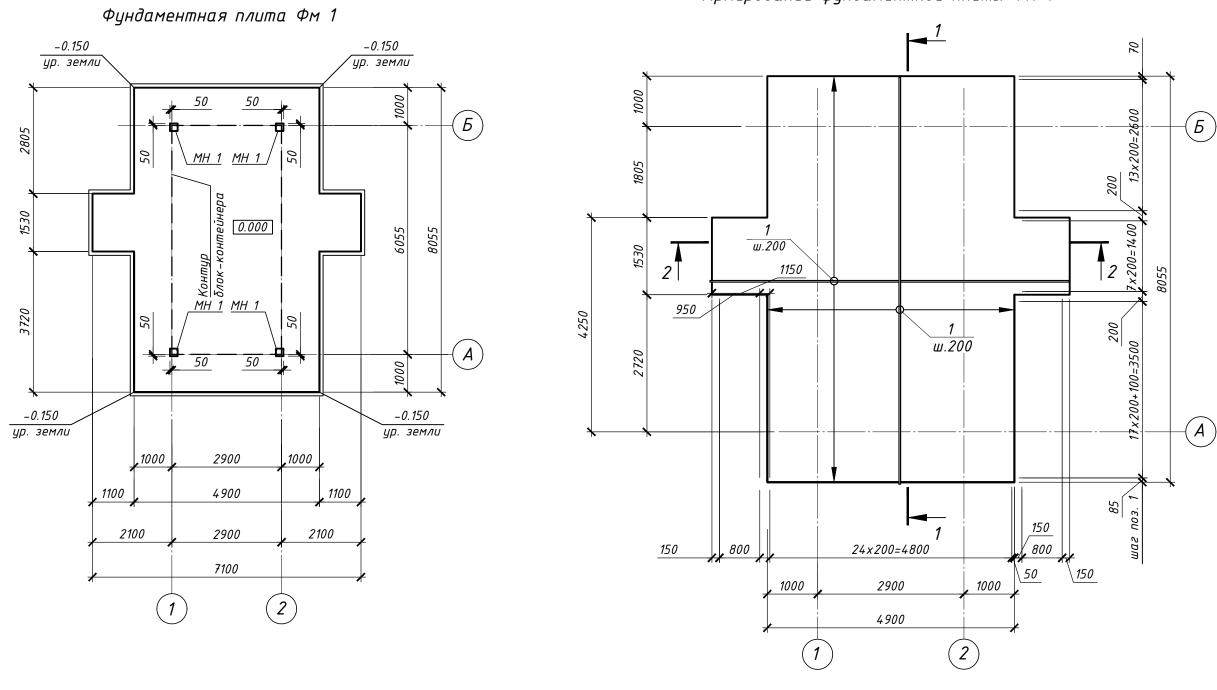

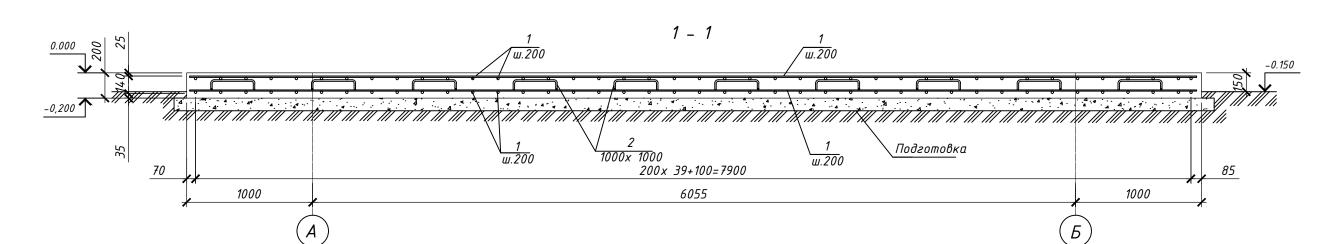

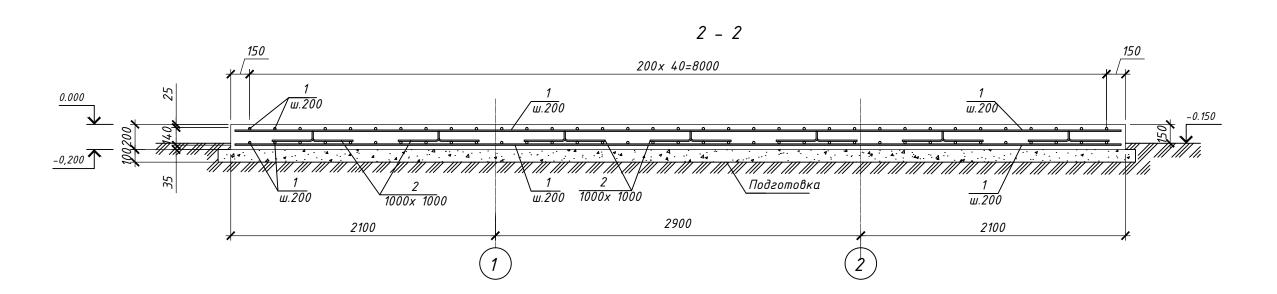

Ведомость деталей

Поз.	Эскиз
2	350 90 350 350

Спецификация к армированию фундаментной плиты Фм 1

Поз.	Обозначение	Наименование	Кол.	Масса ед., кг	Примечание
		Сборочные единицы			
MH 1	1.400-15, вып.1	Изделие закладное МН 117–3	4	2.2	
		Детали:			
1		Φ12 Α400 ΓΟCT 34028-2016	853	0.89	П.М.
2*		Φ8 Α240 ΓΟCT 34028-2016 L=1230	58	0.49	
		Материалы:			
	CT PK EN 206-2017	Бетон кл. C12/15 (B15), W4, F50 на портландцементе цементе	8.6		M ²
	CT PK EN 206-2017	Бетон кл. С 8/10	4.60	-	M ²

поз со знаком "*" см. в ведомости деталей

Ведомость расхода стали на элемент, кг

	элемента A400 A240 Bcezo A400 C233 10CT 27772-2021 Bcezo Pacx ГОСТ 34028-2016 ГОСТ 34028-2016 ГОСТ 34028-2016 ГОСТ 19903-2015 Всего Расх										
			Προκαιιι								
•	Α4	00	A2	40	Всего	Α4	.00			Всего	Общий расход
		ΓΟCT 34	028-2016			ΓΟΣΤ 34	028-2016	ΓΟΣΤ 19:	903-2015		
	φ12	Итого	Φ8	Итого		Φ8	Итого	-6	Итого		
Фм 1	759.2	759.20	28.4	28.40	787.60	1.2	1.20	7.60	7.60	8.80	796.40

- 1. В местах сопряжения рамы блок-контейнера с закладными деталями МН 1, выполнить фиксацию при помощи сварки. После проведения сварочных работ закладные детали покрыть эмалью ПФ –115 (ГОСТ 6465–76) по грунтовке Гф-021.
- 2. Арматурные стержни в узлах сетки соединять при помощи вязальной проволоки.
- 3. Арматурные стержни гнуть в холодном состоянии с радиусом гиба не меннее 3–5d (d-диаметр стержня). 4. Обратная засыпка пазух котлована должна быть выполнена местным неагрессивным суглинистым грунтом
- ∪оратная засыпка пазух котлована должна оыть выполнена местным неагрессивным суглинистым грунто при оптимальной влажности, до максимальной плотности с послойным уплотнением вибротрамбовками. Толщина слоя не более 200 мм. Уплотнение грунта следует выполнить до плотности сухого грунта не менее 1,65т/м³ и коэффициента уплотнения к_{сот}=0,93.
- менее 1,651117 м и коэффициента уплотнения ксот=0,95. 5. Фундаментную плиту Фм 1 выполнять после монтажа навеса.

						5803–2–AC–004 Строительство полигона ТБОс сортировочной линией в г. Конаев Алматинской области				
Изм.	Кол.цч.	Лист	N док.	Подп.	Дата					
	изм. (Non.yч. Лиціі (N иок. 1100) Разраб. Джунусова Сл			дини 01.25		Стадия Лист Листов				
Прове		Придвижкин У			01.25	КПП с участком		,	714211100	
Нач.о	тдела			Придвижкин Тин		радиационного контроля	РΠ	4		
					Схема расположения фундаментов, опор, фундаментной плиты КПП с участком радиационного контроля. Фундаментная	KITN	ТОО "КИТНГ г. Алматы			
Н.кон	проль	Глушан	нинко	665	<i>01.25</i>	плита Фм 1. Армирование.	KIIR	G S. Almanibi		

Формат АЗ х З (891.00 х 420.00мм)