	1							
		ТОО Экологические Инновации						
		Акмолинский филиал Республиканского государственного предприятия на праве хозяйственного ведения «Казводхоз»						
		Рабочая документация						
		"Очистка от донных отложений Преображенский гидроузел, канал Нура-Есиль и часть русла р.Нура" Генеральный план 266-2025-08-21ГП						
			TOM 2					
Τ	_	_						
+								
$\frac{1}{1}$	\perp							
Взам.инв. N								
B3			Tlasp	Сабырова Г				
дата		Главный инженер проекта	T Coop	Омаров Ш				
Подпись и дата			1					
Инв.N подл.			г.Астана, 2024	г.				
Ине			•					

Согласовано

	1	2	3	4	5				
	Обозначение Наименование		Примечание						
	ГП		Лист 2.Общие данные						
	ГП		Лист 3. Генеральный план гидроузла		3				
	ГП		Лист 4.Участки под карты намыва						
	Ведомость ссылочных и прилагаемых документов								
	Обозначение		Наименовани	е	Примечание				
			Ссылочные документы Правила выполнения рабочей документации генеральных планов предприятий, сооружений и жилищно-гражданских объектов Защита строительных конструкции от коррозии Прилагаемы документы						
	Серия 3.407.2-140								
	СП РК 2.01-101-2013 СН РК 2.01-01-2013	Защи							
No	Технико-экономические показатели								
1	[Наименован Площадь учас		Ед.изм	Кол-во				
2			амывных карт	м2	5000000				
	ские решения, принятыю о-гигиенических, противо								

Казахстан, и обеспечивают безопасную для жизни и здоровья людей эксплуатацию объекта при соблюдении

Омаров Ш

предусмотренных проектом мероприятий. ГИП

Общие данные

1 Исходные данные

Раздел проекта "Генеральный план" разработан на основании технической спецификации, выданного заказчиком и инженерно-геологических материалов. Проект выполнен в соответствии с требованиями действующих нормативно-технических документов Республики Казахстан,

обеспечивающих безопасную эксплуатацию запроектированных объектов.

2 Характеристика района строительства:

Объект расположен вблизи с. Кызылжар Акмолинской области.

Климат Акмолинской области, лежащей в глубине огромного континента, характеризуется большой изменчивостью температуры, влажности и других метеорологических элементов, как и в суточном, так и в

Средняя месячная температура воздуха самого теплого месяца – июля составляет 18,5-21,5°C, а самого холодного – января – 13-18° мороза. В отдельные жаркие дни температура воздуха повышается до 39-42° С (абсолютный максимум), а в очень суровые зимы на ровных открытых местах понижается до -49, -52° мороза (абсолютный минимум).

Продолжительности теплого периода с температурой выше 0° С составляет в среднем 200 дней.

В отличии от других областей Северного Казахстана, существенное влияние на климат Акмолинской области оказывает сильно расчлененный мелкосопочный рельеф. Рельеф мелкосопочника, на территории которого расположена Акмолинская область, имеет повышенное количество осадков и

более равномерное распределение их в году. В центральной части области выпадает около 350 мм осадков в год, а на востоке области до 400 мм. Максимум осадков приходится на теплый период (апрель-октябрь). Такое распределение осадков является характерным признаком континентальности климата.

Средняя годовая скорость ветра в пределах от 3,4 до 5,4 м/с. Годовой максимум ветра по области в пределах 20-34м/с, порывы до 30-48м/с, (максимум в Щучинске, Степногорске). Преобладающее направление ветра по расчетам за год по территории области отмечается юго-западные ветра с повторяемостью 40-55%.

Создание съемочного обоснования выполнено в системе координат условной, система высот Балтийская 1977года.

Планировочные решения:

Разбивочный план разработан на основе геодезической съемки масштаба 1:500


Система высот - балтийская, система координат - условная.


Разбивочный план разработан в соответствии с требованиями р.5 ГОСТ 21.508-93.

Соответствует всем Санитарным правилам "Санитарно-эпидемиологические требования по установлению санитарно-защитной зоны производственных объектов"

Вертикальная планировка территории решена методом проектных отметок с учетом существующего рельефа, отвода поверхностных вод и увязка планировочных отметок транспортных путей с отметками полов, запроектированных сооружений.

					. 266-2025-08-21				
					Акмолинский филиал Республиканского государственного предприятия на праве хозяйственного ведения «Казводхоз»				
ИЗМ	ЛИСТ	№ докум	подп	дата					
Разраб		Ли С	angel	08.25	Очистка от донных отложений Преображенский	Стадия	Лист	Листов	
Пров		Омаров Ш	on Say	08.25	гидроузел,канал Нура-Есиль и часть русла р.Нура	РΠ	2		
			,		Общие данные	TOO 21/0	TOTALIOOKIAO		
Н.контр		Сабырова Г	Takom	08.25		ТОО Экологические Инновации			

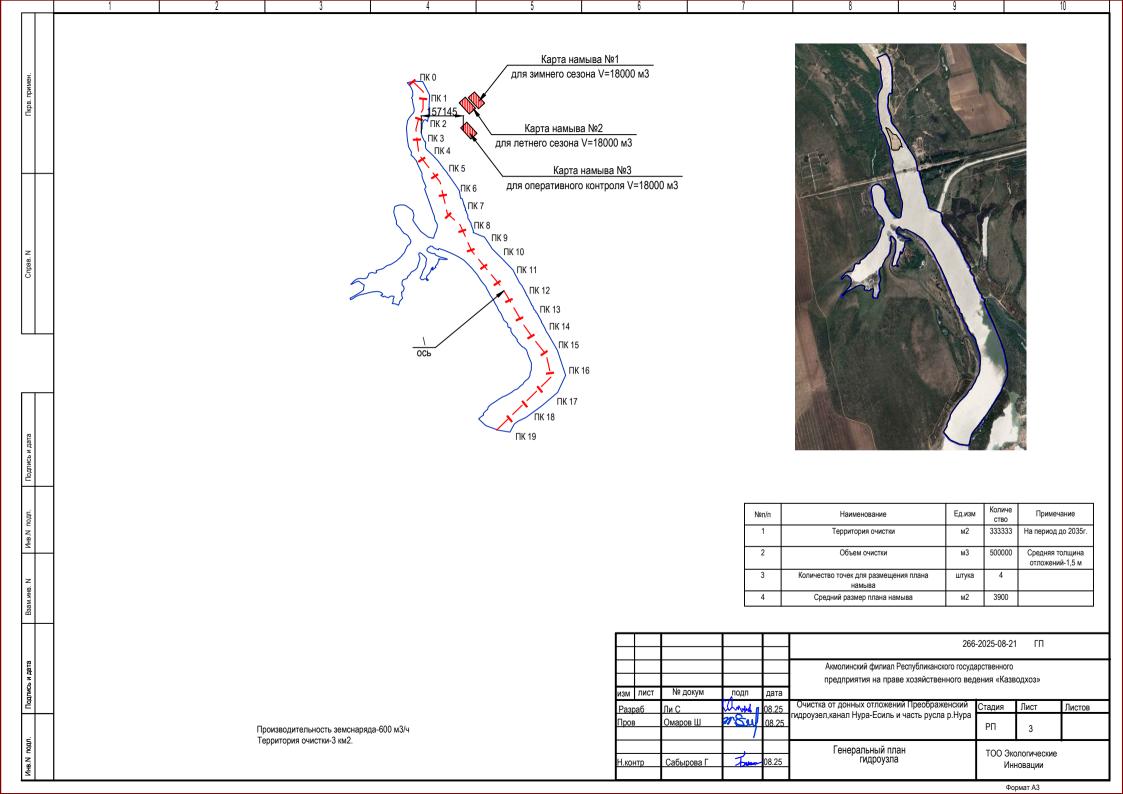

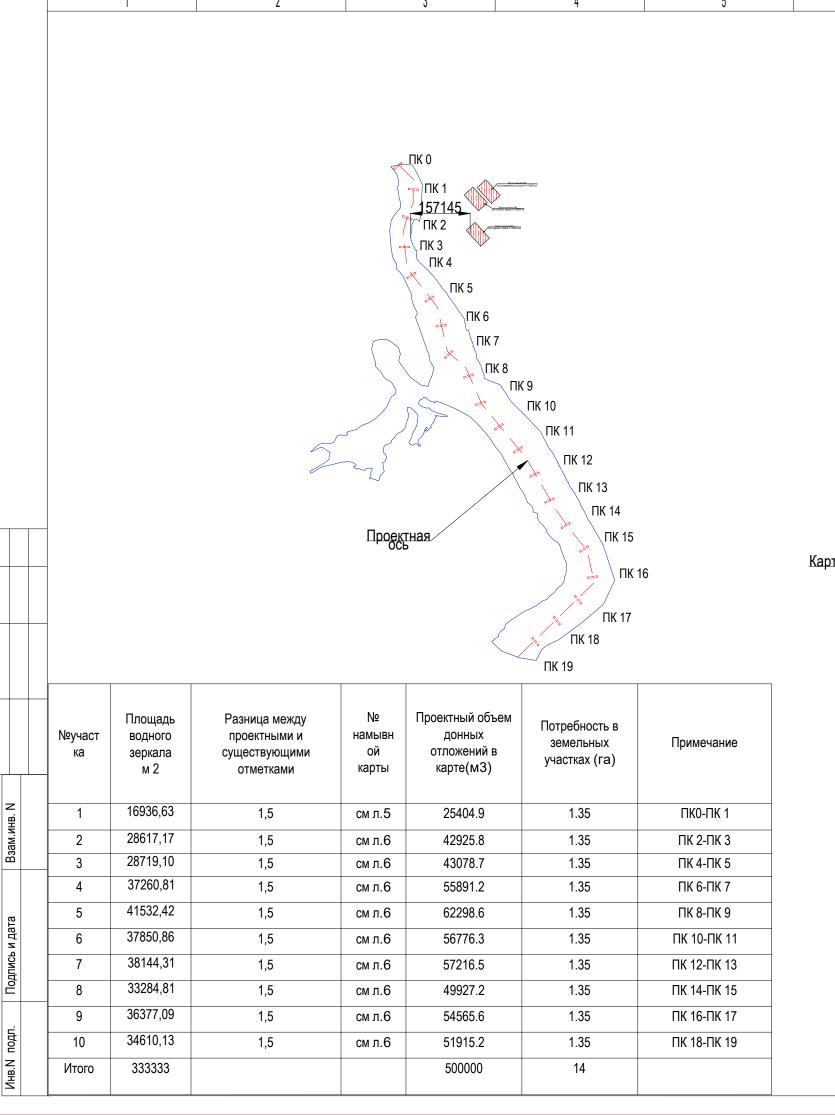



6

(зимний период)

266-2025-08-21 ГΠ Акмолинский филиал Республиканского государственного предприятия на праве хозяйственного ведения «Казводхоз» № докум изм лист подп Очистка от донных отложений Преображенский Стадия Лист Листов Ли С Разраб гидроузел,канал Нура-Есиль и часть русла р.Нура m Sey 08.25 Пров Омаров Ш РΠ Участки под ТОО Экологические Сабырова Г Н.контр Инновации карты намыва